

Хозяйственная постройка размером 21,5х18х6,5м (пристрой к сущ. зданию) по адресу: г. Н. Новгород, ул. Щербакова, д.37В

ЗАКАЗЧИК:	ИП Щербакова А.А.
:КИДАТЭ	Проектная документация
РАЗДЕЛ:	Архитектурные решения (АР)
РУКОВОДИТЕЛЬ:	Яковлев Андрей Александрович

Ведомость чертежей основного комплекта

<u>/lucm</u>	<u>Наименование</u>	<u>Примечание</u>
1	Пояснительная записка	
2	Пояснительная записка	
3	Пояснительная записка	
4	План этажа на отм. 0.000	
5	Фасад 1-6 М 1:100	
6	Фасад Г-А М 1:100	
7	Фасад А-Г М 1:100	
8	Разрез 1–1 М 1:100	
9	Заполнение проемов	
10	План кровли М 1:100	
11	Схема раскладки стеновых сэндвич-панелей	
12	Схема раскладки стеновых сэндвич-панелей	
13	Схема раскладки кровельных сэндвич-панелей	
14	Узлы крепления сэндвич-панелей	
15	Узлы крепления сэндвич-панелей	
16	Узлы крепления сэндвич-панелей	
17	Узлы крепления сэндвич-панелей	

Технические решения, принятые в проекте, соответствуют требованиям экологических, санитарно-гигиенических, противопожарных и других норм, действующих на территории Российской Федерации, и обеспечивают безопасную для жизни и здоровья людей эксплуатацию объекта при соблюдении предусмотренных проектом мероприятий.

Главный инженер проекта

Яковлев А.А.

Содержание пояснительной записки

<u>Nº л.</u>	<u>Наименование</u>	<u>Примечание</u>
2	1. Общие данные	
2	2. Объемно-пространственные, функциональные и архитектурно- художественные решения	
2	3. Внутренняя отделка	
2	4. Естественное освещение	
3	5. Защита от шума	
3	6. Гидроизоляция и пароизоляция помещений	
3	7. Обеспечение санитарно-гигиенических требований	
3	8. Обеспечение пожарной безопасности	

Технико-экономические показатели

- 1. Площадь участка, м², 1165
- 2. Площадь участка в границах благоустройства, м², 1165
- Площадь застройки, M^2 , 367
- 4. Площадь покрытий м², 798
- 5. Коэффициент застройки, 0,3
- 6. Коэффициент плотности застройки, 0,3
- 7. Площадь общая, м², 356
- Этажность, 1
- 9. Строительный объем, м³, 2037
- 10. Средняя высота, м, 5,55
- 11. Максимальная высота, м, 6,5

						127-2021-AP				
			NOT			Хозяйственная постройка размером 21,5х18х6,5м (пристрой к суч зданию) по адресу: г. Н. Новгород, ул. Щербакова, д.37В				
Изм.	Кол.уч.	/lucm	№Док.	Подп.	Дата					
ГИП		Яковле	<u>2</u> β Α.Α.	Jan 1			Стадия Лист Лист			
Руков	уковод. Яковлев А.А.		Яковлев А.А.			Хозяйственная постройка	П	1	17	
Вед. с	:пец.			,					1,	
Разра	ιδ.	Яковле	≘β A.A.	AGmg			нижегородинвестп			
						Пояснительная записка			НВЕСТПРОЕКТ	
Н.конп	np.							THE OF SAME SE		

1.Общие данные

Раздел «Архитектурные решения» разработан с учётом положений следующих документов:

- СП 1.13130.2009. Системы противопожарной защиты. Эвакуационные пути и выходы
- СП 1.13130.2009. Системы противопожарной защиты. Обеспечение огнестойкости объектов защиты.
- ФЗ 123. Федеральный закон от 22 июля 2008г. № 123-ФЗ «Технический регламент о требованиях пожарной безопасности»
- СП 44.13330.2011 «Административные и бытовые здания». Актуализированная редакция СНиП 2.09.04-87
- СП 55-101-2006 «Проектирование и устройство окон»
- СП 51.13330.2011 «Защита от шума». Актуализированная редакция СНиП 23-03-2003.
- СП 23-103-2003 Проектирование звукоизоляции ограждающих конструкций жилых и общественных зданий
- СП 52.13330.2011 «Естественное и искусственное освещение». Актуализированная редакция СНиП 23-05-95*
- СанПиН 2.2.1/2.1.1 1076 01 "Гигиенические требования к инсоляции и солнцезащите помещений жилых и общественных зданий и территорий".
- СанПиН 2.2.1/2.1.1 1278-03 Гигиенические требования к естественному, искусственному и совмещенному освещению
- СП 42.13330.2011 «Градостроительство. Планировка и застройка городских и сельских поселений.
- СП 57.13330.2011 «Складские здания».
- СП 70.13330.2012 «Несущие и ограждающие конструкции».
- СП 18.13330.2011 «Генеральные планы промышленных предприятий».
- СП 56.13330.2011 «Производственные здания».
- СП 43.13330.2012 «Сооружения промышленных предприятий».
- СНиП 21-01-97* «Пожарная безопасность зданий и сооружений».
- СП 20.13330.2016 «Нагрузки и воздействия».
- СП 131.13330.2018 «Строительная климатология».
- СП 50.13330.2012 «Тепловая защита зданий».
- СНиП II-3-79* «Строительная теплотехника».
- СП 24.13330.2011 «Свайные фундаменты».
- СП 16.13330.2017 «Стальные конструкции».
- СП 63.13330.2012 «Бетонные и железобетонные конструкции».
- СП 29.13330.2011 «Полы».
- СП 17.13330.2017 «Кровли».
- СП 403.1325800.2018 «Территории производственного назначения».
- СП 82.13330.2016 «Благоустройство территорий».
- СП 4.13130.2013 «Системы противопожарной защиты. Ограничение распространения пожара на объектах защиты. Требования к объемно-планировочным и конструктивным решениям».

2. Объёмно-пространственные, функциональные и архитектурно-художественные решения

Участок застройки под строительство склада находится по адресу: г. Н. Новгород, ул. Щербакова, 37 В.

Участок имеет прямоугольную форму. Существующее производственное здание в границах земельного участка, существующая промышленная окружающая застройка и местные проезды формируют геометрию участка. В настоящее время участок размещения объекта свободен от застройки.

Объемно-планировочные решения

Проект предусматривает возведение одноэтажного вспомогательного здания - хозяйственной постройки, пристроенного к существующему производственному корпусу.

Проектируемое здание получило трапециевидную форму плана исходя из конфигурации участка, сформированного окружающими зданиями и сооружениями. Также на конфигурацию объема здания повлияло композиционное решение существующей застройки, представленной в виде структуры из параллельно расположенных производственных зданий. В соответствии с проектным решением здание включает в себя 1 этаж.

В композиционном решении ярко читается идея подчиненного объема в складывающейся композиции. Активные горизонтальные членения на фасадах уравновешиваются нейтральными торцевыми фасадами соседних зданий. Применение ворот, окон и наклонной односкатной кровли позволило придать иерархии архитектурной композиции здания. Данная композиция позволила подчеркнуть целостность объемного решения здания и связать его с окружающей застройкой. Въезд на участок осуществляется с местного заводского проезда, с южной стороны. Такое размещение объекта способствует его фрагментарному, панорамному восприятию.

В основу архитектурного решения заложен принцип контрастного сочетания глухих и остекленных участков фасадов, дополненный динамикой наклонной односкатной кровли. Входы в здание расположены в виде калитки в воротах и из соседнего производственного корпуса.

Архитектурно-пространственная композиция объекта сформировалась исходя из его типологических особенностей, как вспомогательного здания. Архитектурное решение основано на особенностях вписывания здания в структуру сложившейся заводской среды. Объект вписывается в контекст и поддерживает композиционные особенности участка и прилегающей застройки, как элемент подобный окружению. В основу композиционного решения положены особенности участка - прямоугольная форма в плане, параллельное размещение по отношению к другим производственным корпусам и блокирование к существующему производственному зданию, что способствует ракурсному, фрагментарному восприятию здания. В основу архитектурного решения положены закономерности контрастно-нюансных взаимоотношений форм, материалов, деталей - как особенности, отвечающие основным современным требованиям архитектуры современных промышленных зданий. Главными архитектурными средствами являются масштаб, тектоника, пропорции и образно-стилистические характеристики.

Планировочное решение объекта обусловлено его функциональными закономерностями.

В наружной отделке и покрытии здания использована фасадная система типа «Сэндвич». Данное архитектурно-художественное решение позволило подчеркнуть образ современного вспомогательного здания, сделать его архитектурный облик интересным и запоминающимся, а также гармонично вписать его в существующую застройку. Площади помещений и планировочная структура здания выполнена в соответствии с заданием заказчика.

Здание запроектировано с металлическим каркасом. Стены выполняются из сэндвич-панелей светло-серого цвета, пол здания бетонный. Кровля - из сэндвич-панелей с организованным наружным водостоком. Цоколь здания - бетонный серого цвета. Запроектирована вертикальная лестница-стремянка на кровлю вспомогательного здания и на перепаде высот с существующим производственным корпусом.

Подбор и расстановка оборудования принимается владельцем здания.

Окна - пластиковые из ПВХ профиля белого цвета с заполнением двухкамерными стеклопакетами, двери и ворота - металлические. Согласно СП 1.13130.2009 "Системы противопожарной защиты. Эвакуационные пути и выходы" п. 5.2.13 в здании должно быть не менее двух эвакуационных выходов. Общая площадь помещений составляет - 356 м². Согласно расчету для эвакуации необходимо 2 эвакуационных выхода. Принято 2 эвакуационных выхода.

Классификация здания

- степень огнестойкости III;
- класс конструктивной пожарной опасности С0;
- класс функциональной пожарной опасности Ф 5.2;

Технико-экономические показатели (по зданию)

- Площадь застройки 367 м2
- Общая площадь здания 356 м2
- Этажность 1 этаж
- Строительный объём здания 2037 м3
- Высота здания максимальная (от планировочной отметки земли) 6,5 м

3. Внутренняя отделка

Внутренняя отделка здания выполнена в соответствии с санитарными и пожарными нормами. Все отделочные материалы должны иметь сертификаты качества, соответствующие действующим требованиям гигиенической и пожарной безопасности. Отделка путей эвакуации должна соответствовать требованиям ФЗ № 123 от 22 июля 2008 г. Во внутренней отделке здания использовать негорючие материалы.

4. Естественное освещение и инсоляция.

Для помещений, связанных с пребыванием людей, вспомогательных помещений предусмотрено естественное освещение по нормам, также имеют естественное освещение пути эвакуации. Здание имеет ленточные окна. Окна запроектированы из пластикового профиля с двухкамерными стеклопакетами.

						127-2021- <i>A</i>	127-2021-AP				
						Хозяйственная постройка размером 21,5х18х6,5м (пристрой к сущ.					
Изм.	Колуч	/lucm	№Док.	Подп.	Дата	зданию) по адресу: г. Н. Новгород, ул. Щербакова, д.37В					
ГИП		Яковле	e6 A.A.	Jan 1		Стадия Лист Лист			Листов		
Руковод. Яковлев А.А.		Jan 1		Хозяйственная постройка							
Вед. с	neų.			1			11	2			
Разра	Разраб. Яковлев А.А. АЯт										
			•		·	Пояснительная записка	нижегородинвестпрое		ІНВЕСТПРОЕКТ		
Н.конг	np.		•								

5. Защита от шума.

Проектом предусматриваются архитектурно-строительные мероприятия, обеспечивающие защиту помещений от шума, вибрации и других вредных воздействий.

Защита помещений от шума обеспечивается рациональным архитектурно-планировочным решением здания, применением ограждающих конструкций и звукопоглощающих облицовок (звукоизоляция конструкций кровли за счет утеплителя, оснащение дверей доводчиком при закрывании, устройство уплотнений в оконных и дверных проемах, использование двухкамерных стеклопакетов, применение элементов ограждений из материалов с плотной структурой, не имеющих сквозных пор, исключение в процессе строительства в стыках панелей минимальных сквозных щелей и трещин), обеспечивающих нормативную звукоизоляцию, виброизоляцией инженерного, санитарно-технического и технологического оборудования (осуществление пропуска труб через перегородки и стены в эластичных гильзах из пористого материала без образования сквозных щелей, виброизоляция агрегатов с помощью пружинных или резиновых виброизоляторов, применение звукопоглощающих облицовок в помещениях с шумным оборудованием, применение в этих помещениях полов на упругом основании и ограждающих конструкций с требуемой звукоизоляцией).

Все вышеуказанные мероприятия обеспечивают нормируемое значение индексов изоляции воздушного шума внутренним ограждающим конструкциям RW, (дБ). Уровень шума от технологического оборудования и вентиляционных установок в производственных помещениях не превышает нормируемых величин (эквивалентный уровень звука 80 дБ).

6. Гидроизоляция и пароизоляция помещений.

Необходимо выполнить гидроизоляцию конструкций фундаментов, полов и пароизоляцию кровельной конструкции.

7. Обеспечение санитарно-гигиенических требований.

Для сбора мусора на территории предусмотрена существующая контейнерная площадка.

Строительные и отделочные материалы должны иметь сертификаты, выданные ЦГ СЭН.

Конструкция стен и оконные и дверные конструкции определяются на стадии рабочего проектирования с учётом конструктивных и технологических особенностей здания в соответствии с требованиями, изложенными в техническом свидетельстве, технической оценки Росстроя, заключении по огневым испытаниям ЦНИИСК им. Кучеренко.

8. Обеспечение пожарной безопасности

Здание цеха окраски имеет:

III степень огнестойкости,

С0 класс конструктивной пожарной опасности,


Ф5.2 класс функциональной пожарной опасности.


Проект разработан для следующих условий строительства:

- климатический район II В
- вес снегового покрова для IV района 240кг/м²
- скоростной напор ветра для I района 23кг/м²
- расчетная температура наружного воздуха наиболее холодной пятидневки -34°C

В отделке применять отделочные материалы имеющие сертификаты качества по пожарной и санитарногигиеническим показателям. Проект разработан для строительства в летнее время. При производстве строительномонтажных работ в зимнее время строительной организации необходимо руководствоваться соответствующими главами СП для производства работ в зимнее время.

						127-2021-AP					
						Хозяйственная постройка размером 21,5х18х6,5м (пристрой к сущ.					
Изм.	Кол.уч.	/lucm	№Док.	Подп.	Дата	зданию) по адресу: г. Н. Новгород, ул. Щербакова, д.37В			J.370		
ГИП		Яковл	eß A.A.	A Car			Стадия	/lucm	Листов		
Руков	юд.	Яковлев А.А.		Jan .		Хозяйственная постройка	ПЗ				
Вед. с	пец.							ر			
Разра	ιδ.	Яковл	eß A.A.	AGmg			нижегородинвестпрое				
						Пояснительная записка			НВЕСТПРОЕКТ		
Нконг	חח	1									

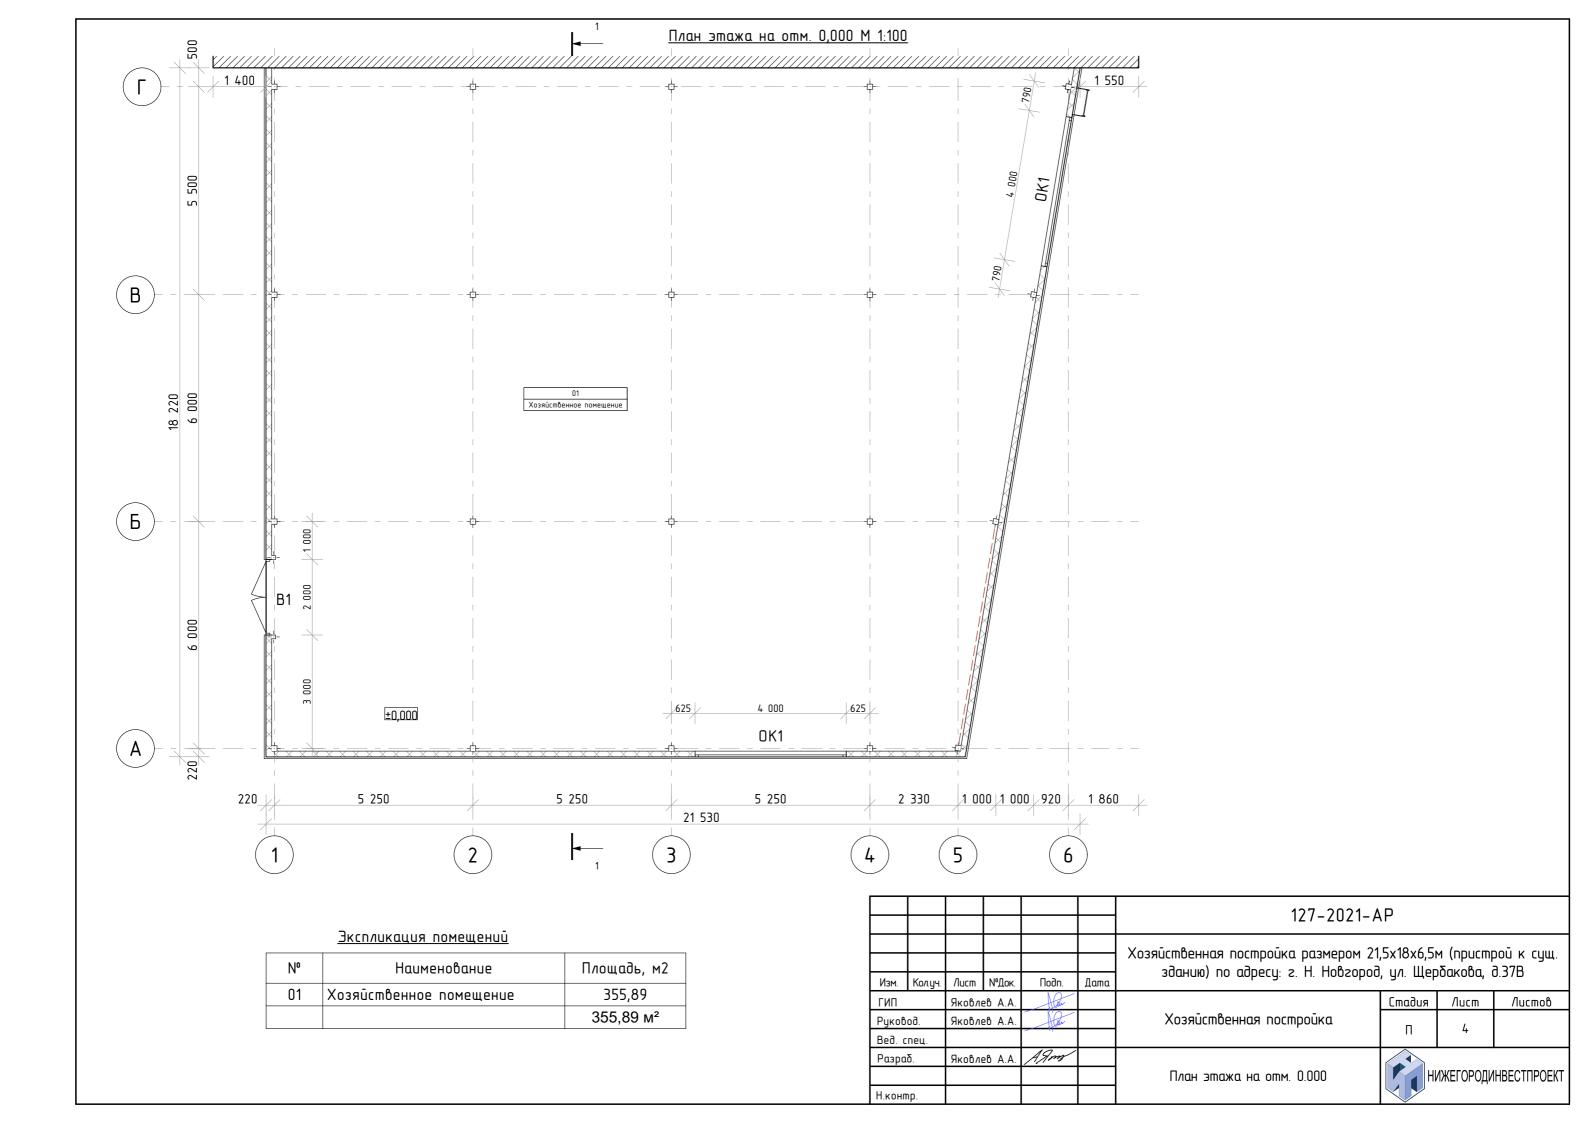


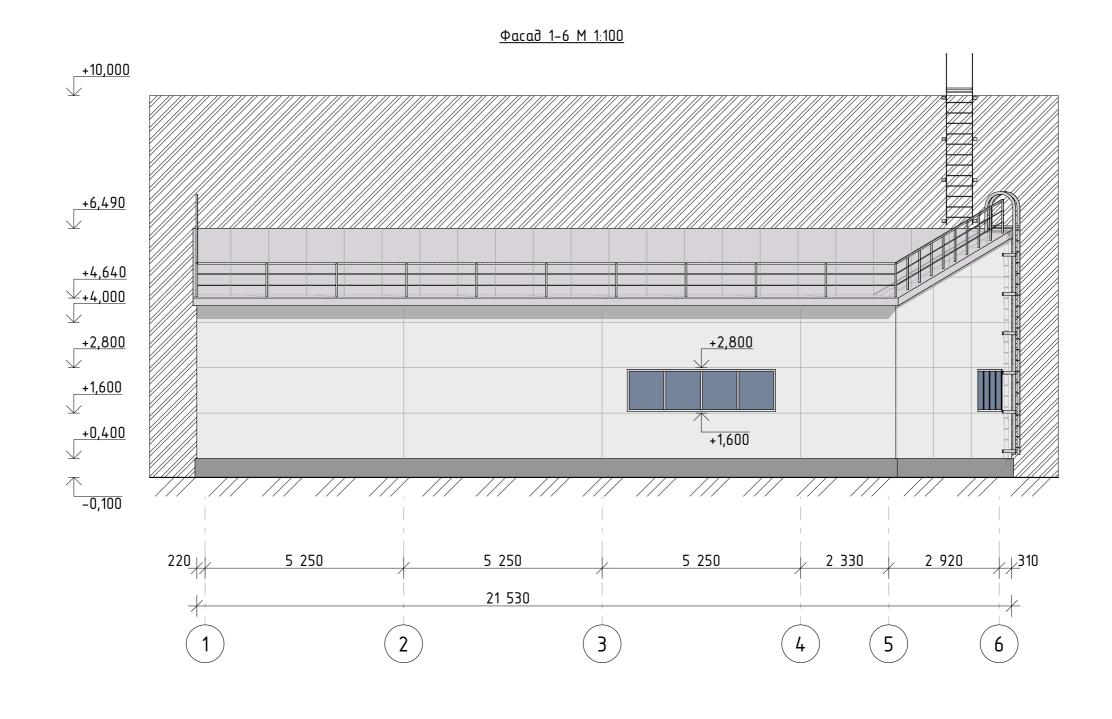

Покрытия фасадов

Nº	Эскиз	Покрытие	
1		Сэндвич-панель стеновая (цвет RAL9003)	
2		Сэндвич-панель кровельная (цвет RAL9002)	
3		Штукатурка с окраской (цвет RAL7012)	


						127-2021-AP					
Изм.	Колцч.	Лист	№Док.	Подп.	Дата	Хозяйственная постройка размером 21,5х18х6,5м (пристрой к сущ. зданию) по адресу: г. Н. Новгород, ул. Щербакова, д.37В					
ГИП		Яковле	в А.А.	A Com			Стадия Лист Листов				
Руков	бод.	Яковле	ев А.А.	- Dan		Хозяйственная постройка	п	5			
Вед.	спец.			- "		' П 1 5		ر			
Разро	ιδ.	Яковлев А.А. АЯт		AGmg	·						
						Фасад 1–6 М 1:100	нижегородинвестп		IHBECTПРОЕКТ		
Н.кон	mp.										

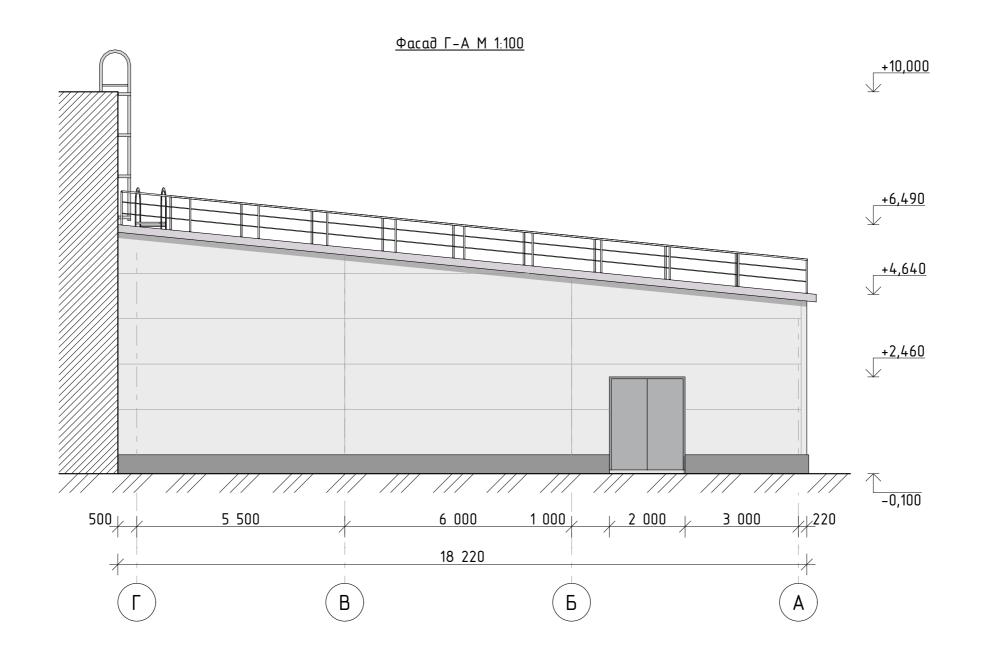

Покрытия фасадов

N⁰	Эскиз	Покрытие
1		Сэндвич-панель стеновая (цвет RAL9003)
2		Сэндвич-панель кровельная (цвет RAL9002)
3		Штукатурка с окраской (цвет RAL7012)


ой к сущ. .37В		
Листов		
IBECTNPOEKT		

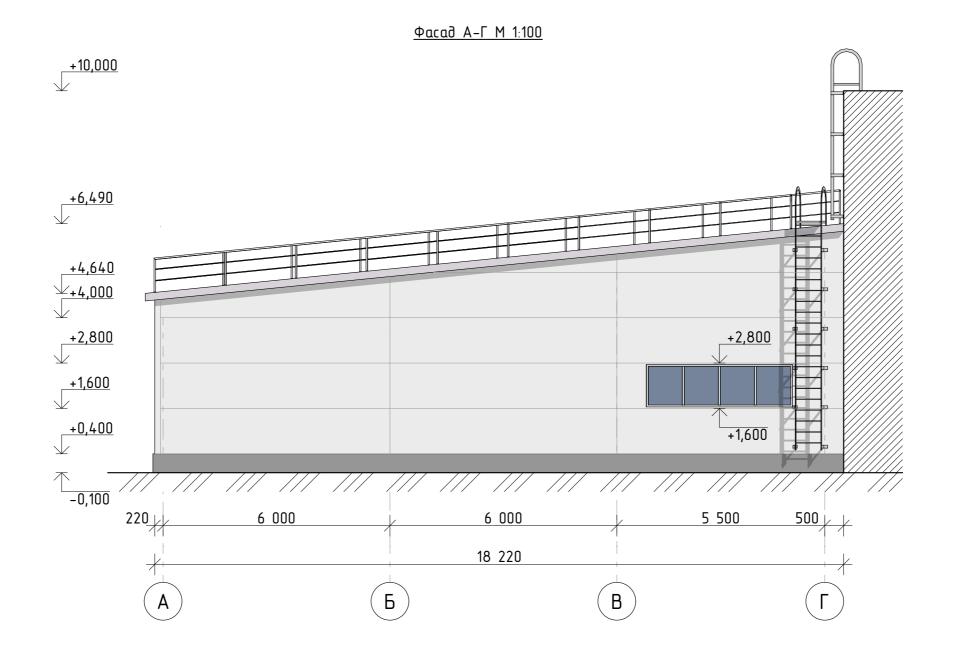

Покрытия фасадов

Nº	Эскиз	Покрытие
1		Сэндвич-панель стеновая (цвет RAL9003)
2		Сэндвич-панель кровельная (цвет RAL9002)
3		Штукатурка с окраской (цвет RAL7012)

						127-2021-AP					
Изм.	Колуч	Лист	№Док.	Подп.	Дата	Хозяйственная постройка размером 21,5х18х6,5м (пристрой к сущ. зданию) по адресу: г. Н. Новгород, ул. Щербакова, д.37В					
ГИП		Яковле	εв Α.Α.	Jan		Стадия Лист Листо			Листов		
Руков	юд.	Яковле	в A.A.	- Fair		Хозяйственная постройка	п 7				
Вед. с	neų.			1			П	,			
Разра	Разраб. Яковлев А.А. АЯт										
	·					Фасад А-Г М 1:100	нижегородинвестпя		IHBECTПРОЕКТ		
Н.конг	np.										

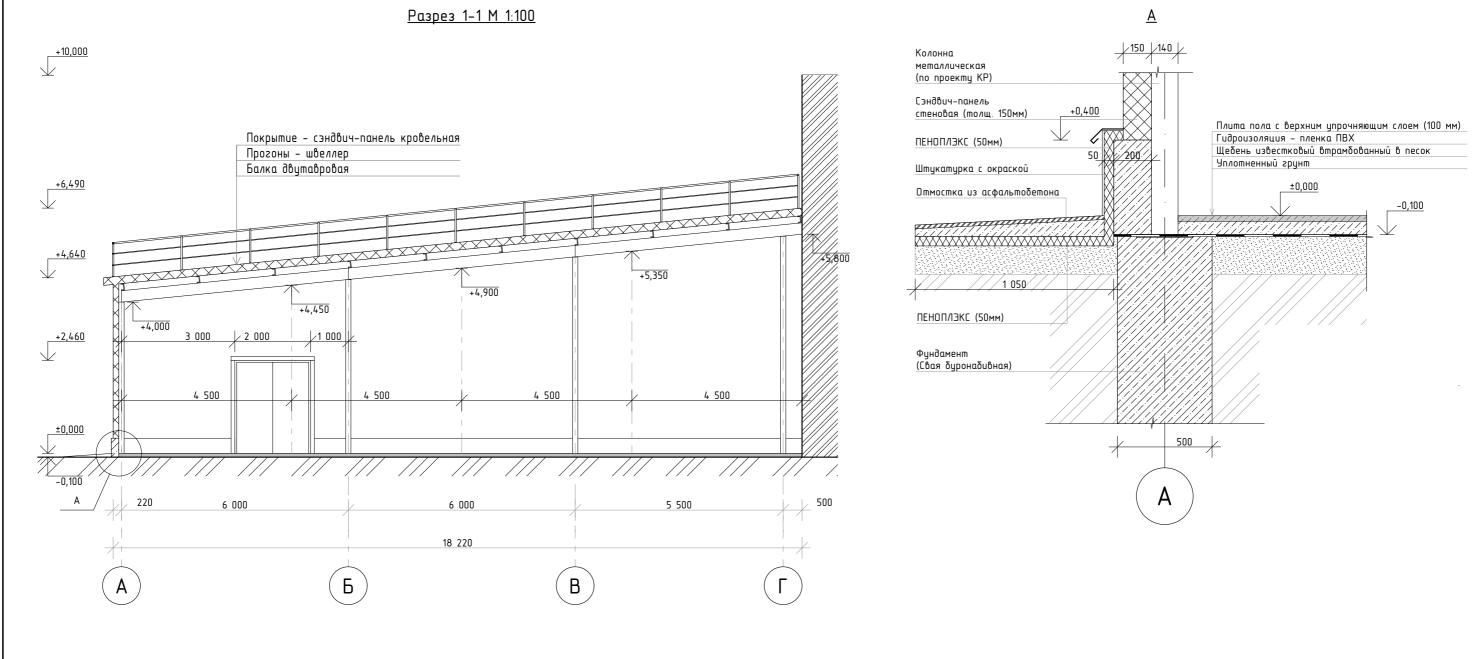

ПРИМЕЧАНИЯ:

1. Для защиты фундаментов от поверхностных вод вокруг здания устраивается асфальтоветонная отмостка толщиной 50 мм шириной 1,0 м с уклоном 2,5% с утеплением из керамзитового гравия (100мм).

						127-2021-AP					
Изм.	Колуч	Лист	№Док.	Подп.	Дата	Хозяйственная постройка размером 21,5х18х6,5м (пристрой к сущ. зданию) по адресу: г. Н. Новгород, ул. Щербакова, д.37В					
ГИП		Яковлев А.А.		Jan 1			Стадия	/lucm	Листов		
Руков	од.	Яковлев А.А.		Alu		Хозяйственная постройка	П	8			
Вед. с	пец.			7 11			- 11	O			
		Яковлев А.А.		AGmg							
						Разрез 1–1 M 1:100	нижегородинвестпроект				
Н.конп	np.		•	·	·						

Заполнение проемов

Обозна чение	Количе ство	Размеры (ШxB)	Вид в плане	Вид со стороны	Примечание
<u>B1</u>	1	2000x2460	2 000	2 000	Ворота гаражные распашные
<u>0K1</u>	2	4000×1200	4 000	4 000	Окно пластиковое с двухкамерным стеклопакетом

						127-2021-AP					
						Хозяйственная постройка размером 21,5х18х6,5м (пристрой к сущ. зданию) по адресу: г. Н. Новгород, ул. Щербакова, д.37В					
Изм.	Кол.уч.	/lucm	№Док.	Подп.	Дата	зоинию/ по иоресу. г. п. поогороо, ул. щероикоой, о.это					
ГИП		Яковле	в А.А.	Alu .			Стадия	/lucm	Листов		
Руков	од.	Яковле	ев A.A.	Hair .		Хозяйственная постройка	п	9			
Вед. с	пец.			7 11			11	,			
Разра	δ.	Яковле	eв А.А.	AGmg							
						Заполнение проемов	НИЖЕГОРОДИНВЕСТПРОЕКТ				
Н.конп	np.										


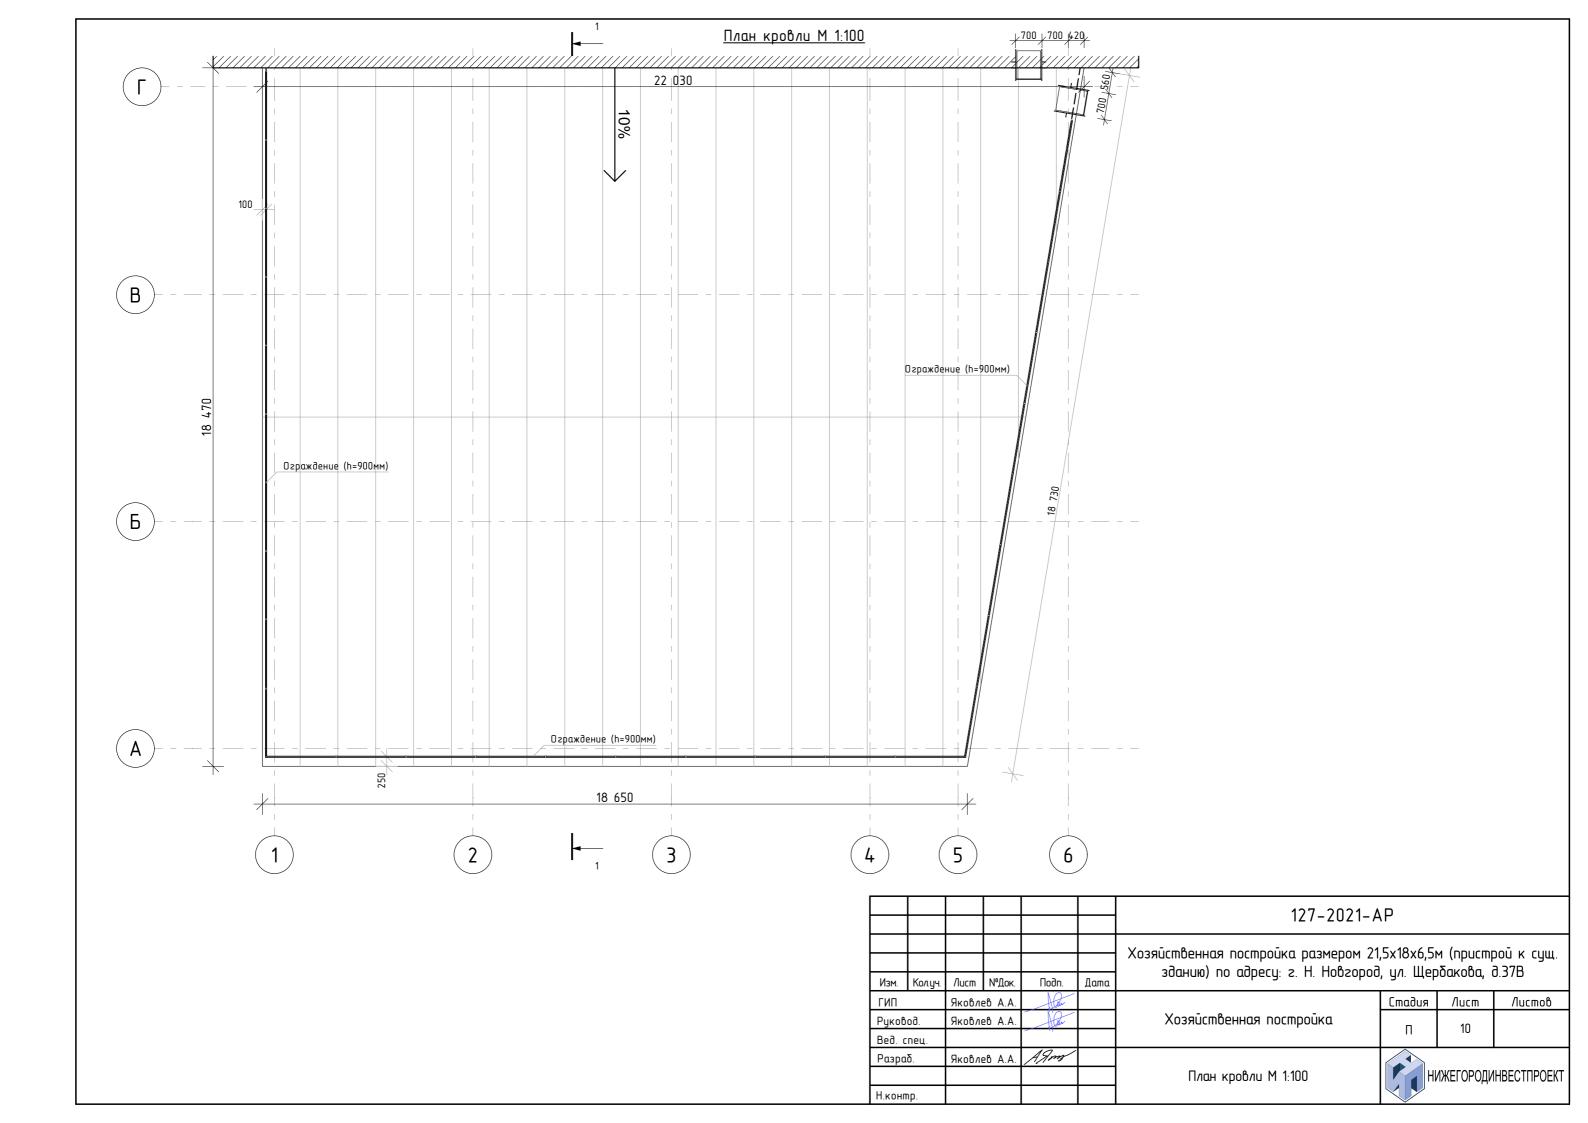


Схема раскладки стеновых сэндвич-панелей



<u> Чсловные обозначения:</u>

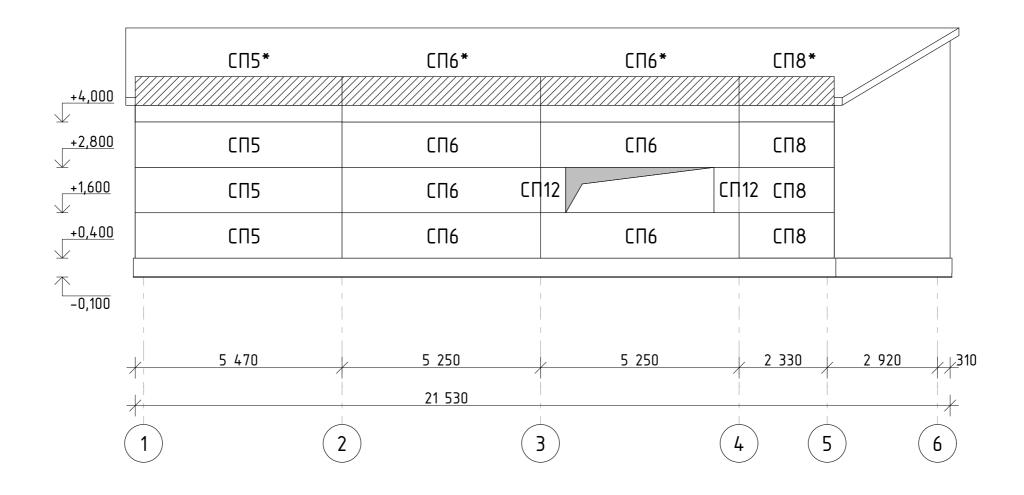


ПРИМЕЧАНИЯ

- 1. Панели со знаком " * " обрезать по месту
- 2. Сэндвич-панели доукомплектовать доборными и крепежными элементами, герметизирующими материалами. Количество самоклеющихся и герметизирующих материалов принимается производителем, исходя из ведомости расхода завода-изготовителя.
- 3. Длина стеновых панелей принята с учетом технологического зазора при монтаже (20мм)

						127-2021-AP					
Изм.	Колуч	Лист	№Док.	Подп.	Дата	Хозяйственная постройка размером 21,5x18x6,5м (пристрой к сущ зданию) по адресу: г. Н. Новгород, ул. Щербакова, д.37В					
ГИП		Яковлев А.А.		Alan .			Стадия	/lucm	Листов		
Руков	од.	Яковлев А.А.		- Law		Хозяйственная постройка	п	11			
Вед. с	пец.			Ţ			11	11			
Разра	δ.	Яковле	≘в А.А.	AGmg		Cycles passessadius specialism specialism					
		7.11.00.11.00				Схема раскладки стеновых сэндвич- панелей	H	1ЖЕГОРОДИ	НВЕСТПРОЕКТ		
Н.конп	np.		•		·	Hune/leu					

Схема раскладки стеновых сэндвич-панелей

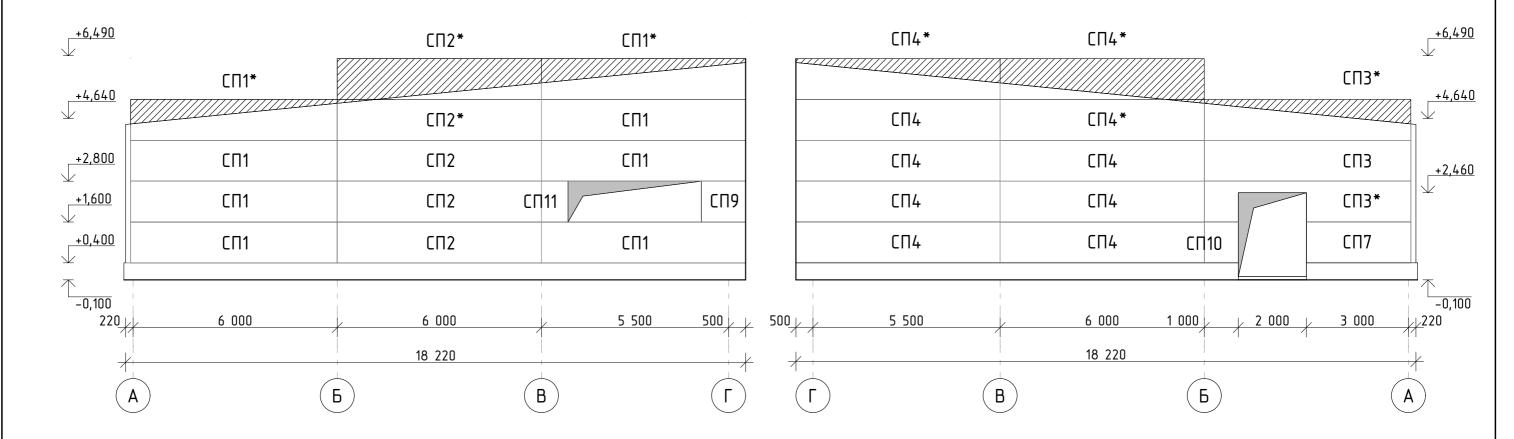

Ведомость стеновых сэндвич-панелей

Nº n.	Маркировка	Цвет	RAL	Толщина,	Ширина,	Длина	Кол-во,
IN 11.	Μαρκαροσκα	Внешний	Внешний Внутр.		MM	ММ	шт
1	СП1	RAL9002	RAL9003	150	1190	6100	8
2	СП2	RAL9002	RAL9003	150	1190	6060	5
3	СПЗ	RAL9002	RAL9003	150	1190	6050	3
4	СП4	RAL9002	RAL9003	150	1190	5980	10
5	СП5	RAL9002	RAL9003	150	1190	5450	4
6	СП6	RAL9002	RAL9003	150	1190	5230	7
7	СП7	RAL9002	RAL9003	150	1190	3050	1
8	СП8	RAL9002	RAL9003	150	1190	2500	4
9	СП9	RAL9002	RAL9003	150	1190	1310	1
10	СП10	RAL9002	RAL9003	150	1190	980	1
11	СП11	RAL9002	RAL9003	150	1190	770	1
12	СП12	RAL9002	RAL9003	150	1190	610	2

<u> Чсловные обозначения:</u>




Обрезать по месту


ПРИМЕЧАНИЯ

- 1. Панели со знаком " * " обрезать по месту
- 2. Сэндвич-панели доукомплектовать доборными и крепежными элементами, герметизирующими материалами. Количество самоклеющихся и герметизирующих материалов принимается производителем, исходя из ведомости расхода завода-изготовителя.
- 3. Длина стеновых панелей принята с учетом технологического зазора при монтаже (20мм)

						127-2021- <i>A</i>	127-2021-AP				
Изм.	Колуч	/lucm	№Док.	Подп.	Дата	Хозяйственная постройка размером 21,5x18x6,5м (пристрой к сущ зданию) по адресу: г. Н. Новгород, ул. Щербакова, д.37В					
ГИП	, ,		ев A.A.	A Car			Стадия	/lucm	Листов		
Руко	вод.	Яковлев А.А.		Jan .		Хозяйственная постройка	п	12			
Вед.	спец.						11	12			
Разр	αδ.	Яковл	ев А.А.	AGmg		Схема раскладки стеновых сэндвич-					
<u></u>						панелей	H	ижегороди	ІНВЕСТПРОЕКТ		
Н.кон	mp.										

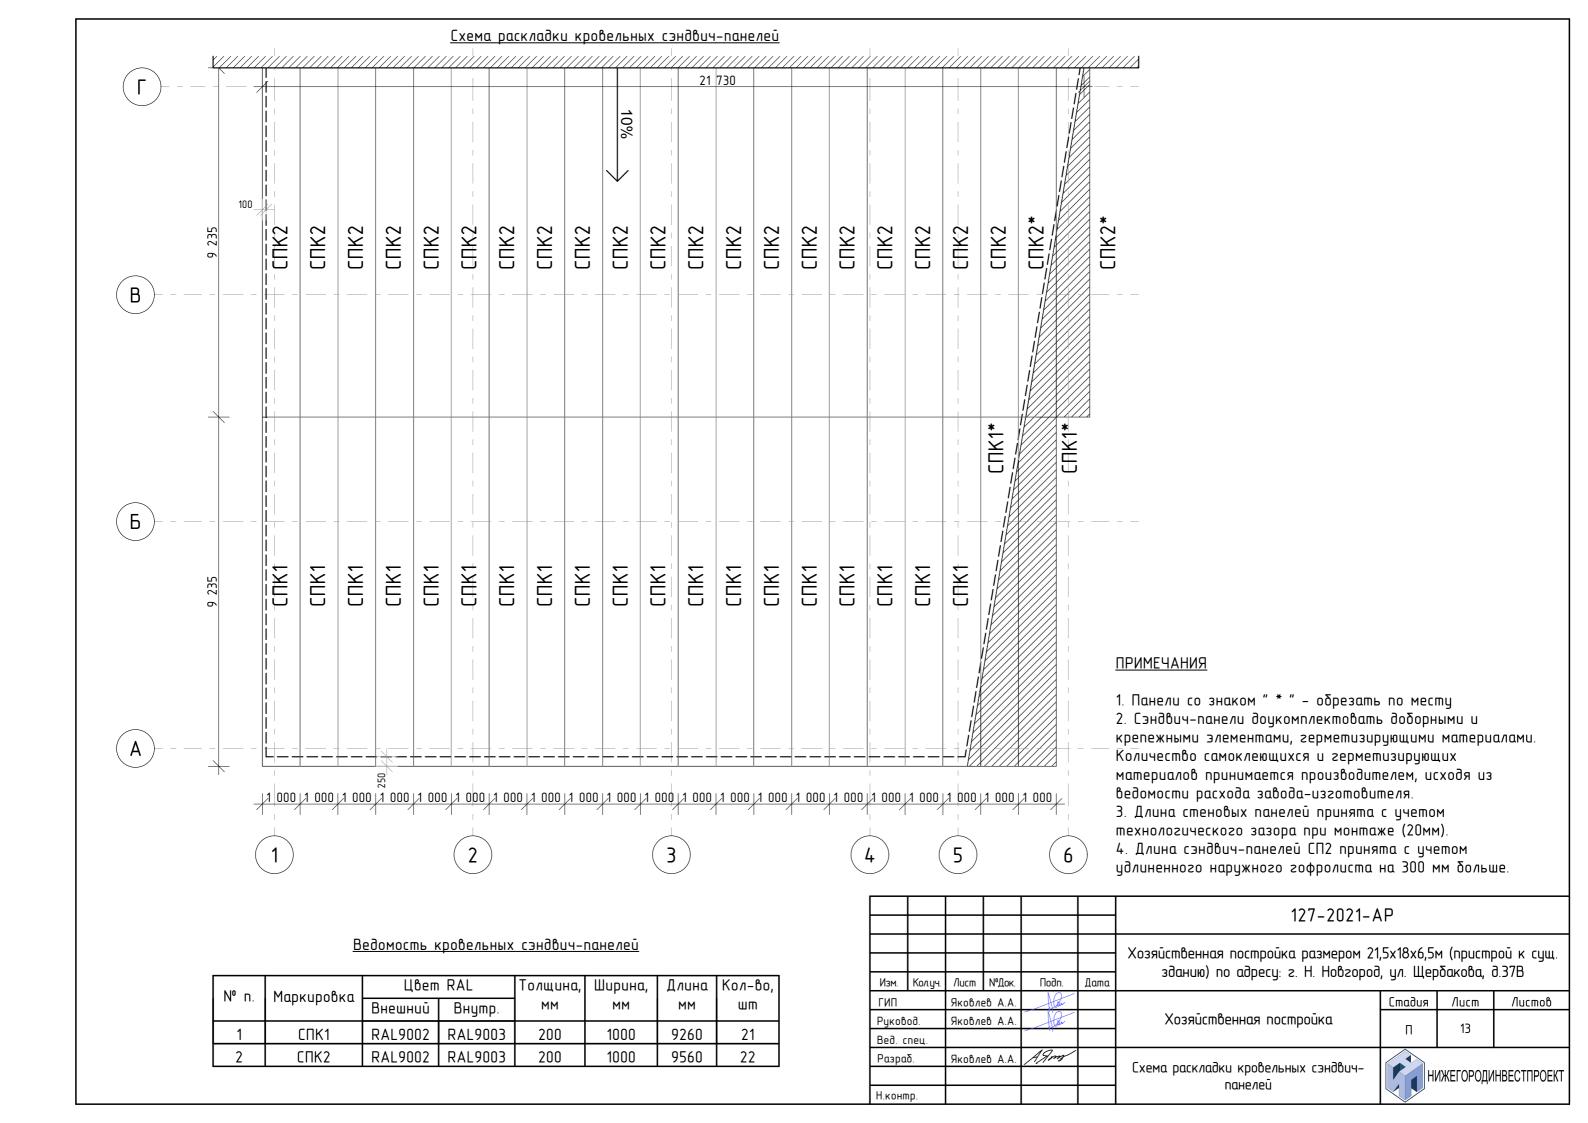


<u> Узел замкового соединения панелей</u>

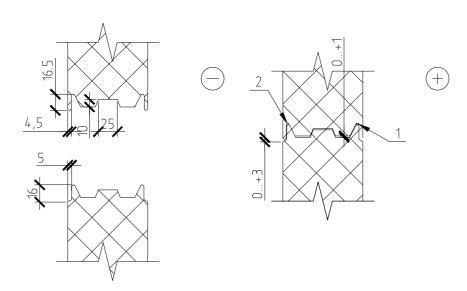

- 1. Силиконовый герметик или бутил-каучуковый шнур диаметром 4-6 мм для обеспечения пароизоляции, наносится при монтаже. Вместо герметика или шнура возможна установка уплотнительной ленты при производстве панелей.
- 2. При наличии дополнительных требований к гидроизоляции наружного стыка, силиконовый герметик или бутил-каучуковый шнур диаметром 4-6 мм наносится при монтаже. Вместо герметика или шнура возможна установка уплотнительной ленты при производстве панелей.

Узел бокового нахлеста панелей

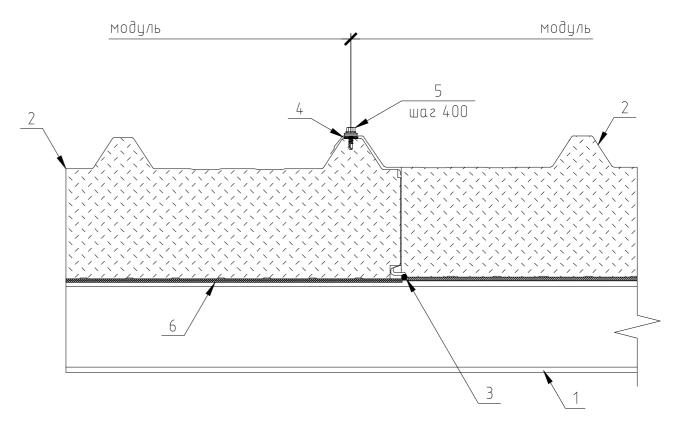


- 1. Опорный элемент
- 2. Кровельная сэндвич-панель
- 3. Герметик силиконовый для обеспечения пароизоляции, наносится при монтаже (возможна установка уплотнительной ленты при производстве панелей)
- 4. Бутил-каучуковая лента 2x15, устанавливается при монтаже
- 5.Саморез с шайбой и EPDM прокладкой 4,8х19 (20) (окраш.)
- 6. Самоклеящаяся уплотнительная лента 4*30-6м

ПРИМЕЧАНИЯ:

1. Параметры и количество фасонных элементов определяются на стадии рабочего проектирования, совместно с производителем сэндвич-панелей.


						127-2021- <i>A</i>	127-2021-AP						
						Хозяйственная постройка размером 21,5х18х6,5м (пристрой к суш зданию) по адресу: г. Н. Новгород, ул. Щербакова, д.37В							
Изм.	Кол.уч.	/lucm	№Док.	Подп.	Дата	зочнию, по цоресу: г. п. поогороо	u, y/i. щеройкоой, 0.376						
' ' '		Яковлев А.А.		A Car			Стадия	/lucm	Листов				
Руков	од.	Яковлев А.А.		ковлев А.А.		Хозяйственная постройка		14					
Вед. с	Bed. cney.			1			П	14					
Разра	δ.	Яковлев А.А.		AGmg	·								
					Узлы крепления сэндвич-панелей	НИЖЕГОРОДИНВЕСТПРОЕКТ							
Н коншр													

<u> Чзел стыка горизонтальных панелей</u>

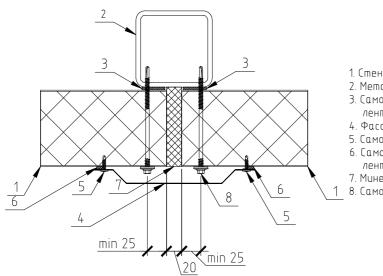


- 1. Стеновая сэндвич-панель
- 2. Металлическая колонна
- 3. Самоклеящаяся уплотнительная лента 4*30-6м
- 4. Фасонный элемент Н2
- 5. Саморез 4,2*19 шаг 300 мм
- 6. Самоклеящаяся уплотнительная лента 3*8-10м
- 7. Минеральная вата для заделки стыков
- 8. Самосверлящий винт ЕЈОТ

<u> Узел стыка панелей на цоколе</u> (горизонтальный монтаж панелей)

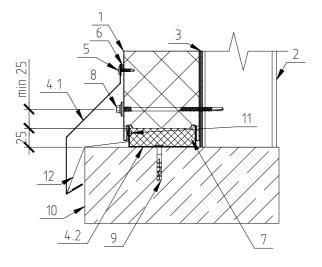


- 1. Стеновая сэндвич-панель
- 2. Металлическая колонна
- 3. Самоклеящаяся уплотнительная лента 4*30-6м
- 4.1 Фасонный элемент Н9
- 4.2 Фасонный элемент Н17
- (Стартовый профиль) 5. Саморез 4,2*19 шаг 300 мм
- 6. Самоклеящаяся уплотнительная лента 3*8-10м)
- 7. Минеральная вата для заделки стыков
- 8. Самосверлящий винт ЕЈОТ
- 9. Дюбель-гвоздь ND-K 6x45, шаг 500 мм
- 10. Железобетонное основание
- 11. Заклепка 4х6, шаг 500 мм
- 12. Фасонный элемент Н80

<u> Угловой узел примыкания панелей (наружный)</u> (горизонтальный монтаж панелей)

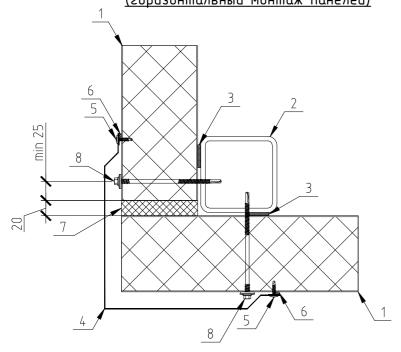

- 1. Стеновая сэндвич-панель
- 2. Металлическая колонна
- 3. Самоклеящаяся уплотнительная лента 4*30-6м
- 4. Фасонный элемент Н11
- 5. Саморез 4,2*19 шаг 300 мм
- 6. Самоклеящаяся уплотнительная лента 3*8-10м
- 7. Минеральная вата для заделки стыков
- 8. Самосверлящий винт ЕЈОТ

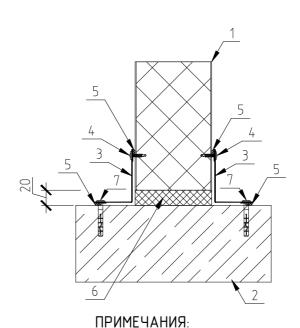

Н.контр.


<u> Узел примыкания панелей к стене</u> (горизонтальный монтаж панелей)

- 1. Стеновая сэндвич-панель
- 2. Стена
- 3. Фасонный элемент Н14
- 4. Саморез 4,2*19 шаг 300 мм
- 5. Самоклеящаяся уплотнительная лента 3*8-10м)
- 6. Минеральная вата для заделки стыков
- 7. Дюбель-гвоздь ND-K 6x45, шаг 500 мм

1. Параметры и количество фасонных элементов определяются на стадии рабочего проектирования, совместно с производителем сэндвич-панелей.


			I	1								
						127-2021- <i>A</i>	127-2021-AP					
14	14		NOT			Козяйственная постройка размером 21,5х18х6,5м (пристрой к сущ. зданию) по адресу: г. Н. Новгород, ул. Щербакова, д.37В						
Изм. Кол.уч.			№Док.	Подп.	Дата	, -		1				
ГИП		Яковле	ев А.А.	tale			Стадия	/lucm	Листов			
Руков	юд.	Яковле	ев А.А.	Jan		Хозяйственная постройка	п	15				
Вед. с	пец.						''	'5				
Разра	ιδ.	Яковле	eβ A.A.	AGmg								
	·					Узлы крепления сэндвич-панеле й	H	ИЖЕГОРОДИ	НВЕСТПРОЕКТ			

<u> Узел кровельных панелей.</u> . Свес кровли.

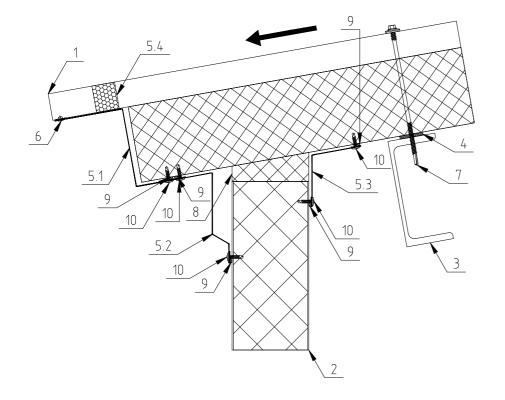


- 1. Кровельная сэндвич–панель
- 2. Стеновая сэндвич-панель
- 3. Металлический кровельный прогон
- 4. Самоклеящаяся уплотнительная лента 4*30-6м
- 5.1 Фасонный элемент Н5
- 5.2 Фасонный элемент Н22
- 5.3 Фасонный элемент Н31
- 5.4 Уплотнитель тип Б
- 6. Заклепка, 4х6 мм, шаг 300мм 7. Самосверлящий винт ЕЈОТ
- 8. Минеральная вата для заделки сты
- 9. Самоклеящаяся уплотнительная лента 3*8-10м
- 10. Саморез 4,2*19 шаг 300 мм



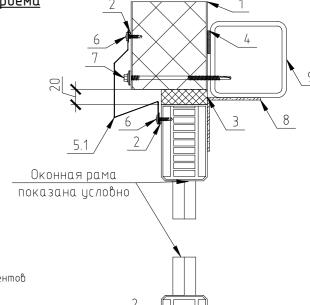



- 1. Стеновая сэндвич-панель
- 2. Самоклеящаяся уплотнительная лента 3*8-10м
- 3. Минеральная вата для заделки стыков
- 4. Самоклеящаяся уплотнительная лента 4*30-6м
- 5.1 Фасонный элемент Н41 (габариты фасонных элементов уточнить по месту)
- 5.2 Фасонный элемент Н42
- 5.3 Фасонный элемент Н43
- 6. Саморез 4,2*19 шаг 300 мм
- 7. Самосверлящий винт ЕЈОТ
- 8. Металлическая угловая пластина † не менее 1.5мм
- 9. Элементы фахверка

Вертикальное обрамление оконного проема

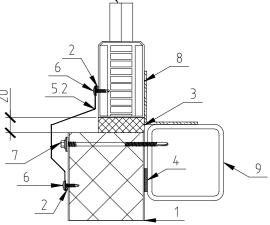

<u> Узел кровельных панелей.</u> Торец кровли.

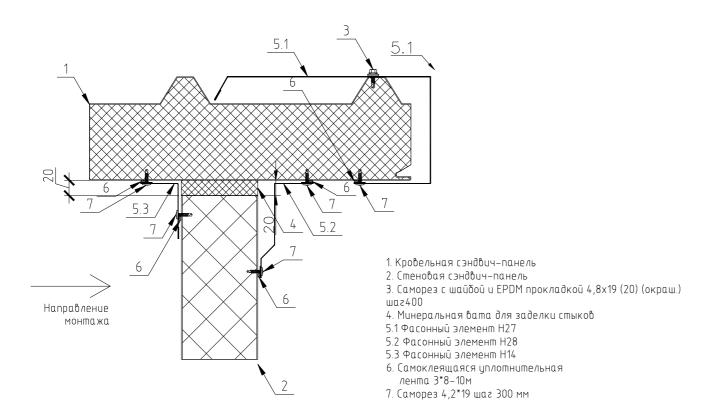

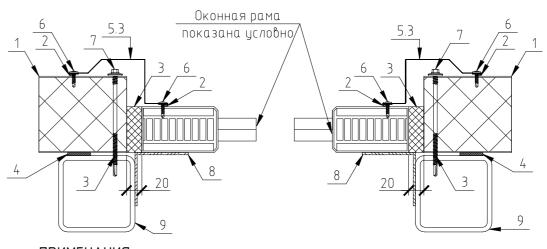


ПРИМЕЧАНИЯ:

1. Параметры и количество фасонных элементов определяются на стадии рабочего проектирования, совместно с производителем сэндвич-панелей.


										
						127-2021-	ΛP			
						Хозяйственная постройка размером 21,5х18х6,5м (пристрой к сущ зданию) по адресу: г. Н. Новгород, ул. Щербакова, д.37В				
Изм. Колуч. Лист		№Док.	Подп.	Дата	зоанаю, по аоресу: г. п. поогорос	ט ז כ.ט				
ГИП		Яковле	eß A.A.	Alan			Стадия	/lucm	Листов	
Руков	бод.	Яковле	eß A.A.	Jan .		Хозяйственная постройка	п	16		
Вед. о	спец.						11	10		
Разра	ιδ.	Яковле	ев А.А.	AGmg						
						Узлы крепления сэндвич-панеле й	Н	ИЖЕГОРОДИ	IHBECTПРОЕКТ	
Н.конг	mp.									

Деформационный шов. Стеновые панели

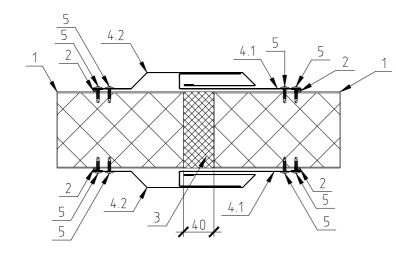


- 1. Стеновая сэндвич-панель
- 2. Самоклеящаяся уплотнительная лента 3*8-10м
- 3. Минеральная вата для заделки стыков
- 4.1 Фасонный элемент Н7
- 4.2 Фасонный элемент Н6 5. Саморез 4,2*19 шаг 300 мм

Деформационный шов. Кровельные панели

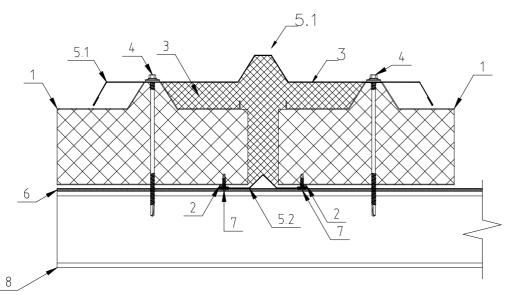

- 1. Кровельная сэндвич-панель
- 2. Герметик для наружных работ (самоклеящаяся уплотнительная лента 3*8—10м)
- 3. Минеральная вата для заделки стыков 4. Самосверлящий винт EJOT
- 5.1 Фасонный элемент Н32
- 5.2 Фасонный элемент НЗЗ
- 6. Самоклеящаяся уплотнительная лента 4*15-6м
- 7. Саморез 4,2*19 шаг 300 мм
- 8. Металлический кровельный прогон

Примыкание кровли к стене

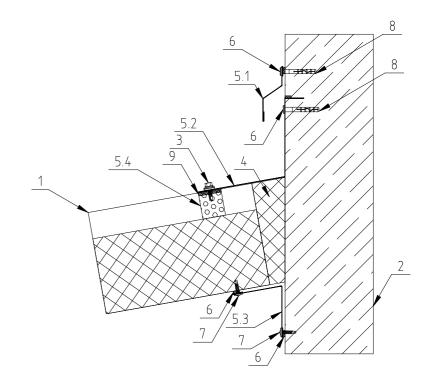

- 1. Кровельная сэндвич-панель
- 2. Стена
- 3. Саморез с шайбой и EPDM прокладкой 4,8x19 (20) (окраш.) в каждый гофр
- 4. Минеральная вата для заделки стыков
- 5.1 Фасонный элемент НЗ4
- 5.2 Фасонный элемент Н36
- 5.3 Фасонный элемент НЗ7
- 5.4 Уплотнитель типа А
- 6. Самоклеящаяся уплотнительная лента 3*8-10м)
- 7. Саморез 4,2*19 шаг 300 мм
- 8. Дюбель-гвоздь ND-K 6х45
- 9. Лента бутилкаучуковая 2х10 м

ПРИМЕЧАНИЯ:

1. Параметры и количество фасонных элементов определяются на стадии рабочего проектирования, совместно с производителем сэндвич-панелей.

						127-2021-AP					
						Хозяйственная постройка размером 21,5х18х6,5м (пристрой к сущ					
Изм.	Кол.уч.	/lucm	№Док.	Подп.	Дата	зданию) по адресу: г. Н. Новгород	г. Н. Новгород, ул. Щербакова, д.37В				
ГИП		Яковлев А.А.		Lan			Стадия	/lucm	Листов		
Руков		Яковлев А.А.		ieß A.A.		Хозяйственная постройка	П	17			
Вед. о	спец.										
Разра	зраб. Яковлев А.А. <i>АЯт</i>										
Н.конг	mp.					Узлы крепления сэндвич-панелей	нижегородинве		ІНВЕСТПРОЕКТ		