
A2 BORDER

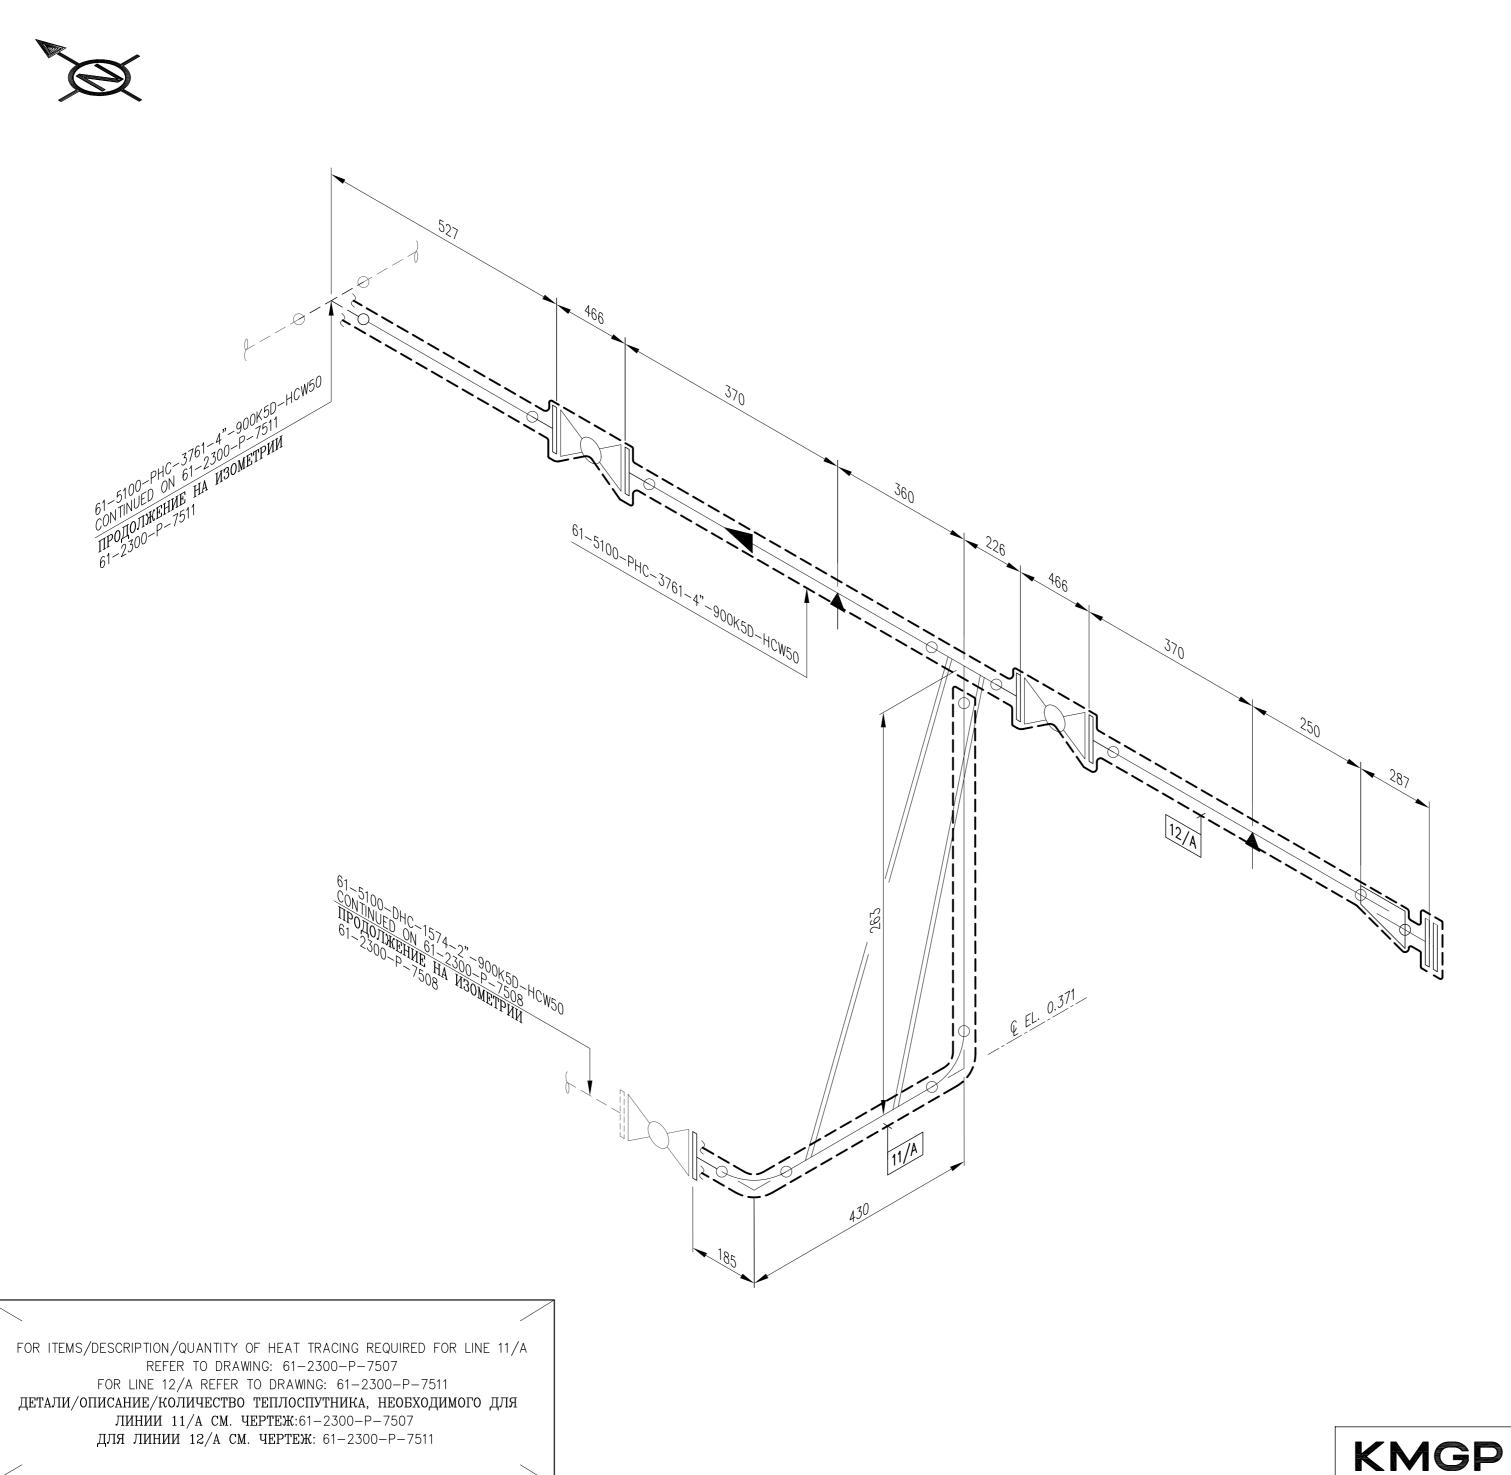

ZONE / 30HA OПАСНАЯ □ БЕЗОПАСНАЯ □ DESIGN DATA PACUETHЫE ДАННЫЕ INDOORS □ OUTDOORS □ O

LEGEND УСЛОВНЫЕ ОБОЗНАЧЕНИЯ

TRACE HEATING TAPE ТЕПЛОСПУТНИК

> TAG No. FOR TRACE HEATING TAPE НОМЕР ТЕПЛОСПУТНИКА

REFERENCE DRAWINGS ССЫЛОЧНЫЕ ЧЕРТЕЖИ

P-ST-6001-01 ELECTRICAL LEGEND AND GENERAL P-ST-6001-02 INSTALLATION NOTES

УСЛОВНЫЕ ОБОЗНАЧЕНИЯ ЭЛЕКТРООБОРУДОВАНИЯ

и общие примечания по монтажу

P-ST-6153 P-ST-6155 P-ST-6156 P-ST-6233

TRACE HEATING INSTALLATION DETAILS ДЕТАЛИ УСТАНОВКИ ТЕПЛОСПУТНИКА

P-ST-6240

F-2100-L-8254

PIPING ISOMETRIC

ИЗОМЕТРИЯ ТРУБОПРОВОДА

61-2300-P-7507 61-2300-P-7508 61-2300-P-7511

TRACE HEATING ISOMETRIC ИЗОМЕТРИЯ ТЕПЛОСПУТНИКА ЛИНИИ

61-5100-B-PID-5104-03-05416

PIPING AND INSTRUMENTATION DIAGRAM METER STATION 21

СХЕМА ТРУБОПРОВОДОВ И КИП ЗАМЕРНЫЙ УЗЕЛ 21

0	10 /01 /20	APPROVED FOR CONSTRUCTION	NNN	RYV	VSH
	10/01/20	AFFINOVED FON CONSTRUCTION	BD		
Α	17/12/19 ISSUED FOR COMMENT	ISSUED FOR COMMENT	NNN	RYV	NV
		BD			
REV	DATE	REVISION	BY	CH'K	ENG
			SUPV	MGR	OPER



ТЕҢІЗШЕВРОЙА

TENGIZCHEVROIL

WELL UNLOADING PROJECT TRACE HEATING ISOMETRIC 61-5100-PHC-3761-4"-900K5D-HCW50 ВОССТАНОВЛЕНИЕ ФОНТАНИРОВАНИЯ СКВАЖИН ИЗОМЕТРИЯ ТЕПЛОСПУТНИКА ЛИНИИ 61-5100-PHC-3761-4"-900K5D-HCW50

		.			
DRAWN BY NNN	CHECKED BY RYV	F-2100-054-16			
engineer NV	SUPERVISOR BD	DRAWING No. 61-2300-P-7510 0			
OPERATIONS	PROJ MGR				
		SCALE: NTS DATE: 22/11/19			

