# Санкт-Петербургский политехнический университет Петра Великого Инженерно-строительный институт Высшая школа гидротехнического и энергетического строительства

#### ПОЯСНИТЕЛЬНАЯ ЗАПИСКА

# по дисциплине «Градостроительное проектирование»

по теме «Проектирование жилого микрорайона»

Выполнил студент гр. 3140801/21702	P.B. Забаровский
Проверил	II D. G
проф., д.т.н.	И.В. Яшманов
	« » 2023г.

# Содержание

1. Краткая характеристика места строительства	3
2. Архитектурный раздел	5
2.1. Архитектурные решения	5
2.2. Объемно планировочные решения микроквартала	5
2.2.1. Генеральный план	5
2.2.2. Технико-экономические показатели	5
2.2.3. Схема организации движения транспорта и пешеходов	6
2.2.4. Схема функционального зонирования и озеленения	6

#### 1. Краткая характеристика места строительства

Тип объекта – Микрорайон. Район строительства – Красногвардейскй.

Границы участка застройки на основании публичной кадастровой карты указаны на Рис. 1. Площадь застройки (участка) – 22,5 га.

Адрес строительства по кадастровой карте: Санкт-Петербург, Муринская дорога.

Разрешенное использование: многоэтажная жилая застройка (высотная застройка).

Въезд/выезда на территорию может осуществляться с Муринской дороги, улицы Пейзажной. Ближайшие станции метро – Девяткино, Академическая, Гражданский проспект. По карте градостроительного зонирования Санкт-Петербурга (правила землепользования и застройки) участок находится в зоне ЖД – жилая зона среднеэтажных и многоэтажных многоквартирных жилых домов с включением объектов общественно деловой застройки, а также объектов инженерной инфраструктуры, связанных с обслуживанием данной зоны.



Рис. 1. Границы квартала на основании публичной кадастровой карты

Неблагоприятные факторы: Возможны проблемы с транспортом и транспортными развязками рядом с ЖК, небольшое количество социальной инфраструктуры (для решения данной проблемы организованы встроенные коммерческие помещения на 1 этаже зданий).

Благоприятные факторы: Тихий район новый район. Близкое расположение к выезду на КАД. Вблизи находятся парки, заповедники, торговые центры.

### 2. Архитектурный раздел

#### 2.1. Архитектурные решения

В концепции жилого микрорайона нашли отражение современные архитектурные решения, присущие новейшей жилой застройке города Санкт-Петербурга. Использование плоскостных форм и композитных панелей в сочетании с клинкерной плиткой. Дома вторят в унисон окружающей среде, создавая пространство для гармоничной жизни.

#### 2.2. Объемно планировочные решения микроквартала

# 2.2.1. Генеральный план

На генеральном плане изображены основные здания и сооружения микрорайона. Этажность квартала переменная, присутствуют дома этажностью 14 и 15 этажей.

Группы жилых зданий расположены на достаточном расстоянии друг от друга для возможности проникновения солнечного света внутрь квартала. Чтобы отделить территорию квартала от магистральных дорог между зданиями были расположены зеленые зоны, которые выступают в качестве ограждающего элемента всей территории квартала. На первом этаже зданий размещаются встроенные помещения коммерческого назначения, поэтому для удобства перемещения посетителей вокруг домов обеспечено мощение. тротуарной плиткой. Для удобства жителей обеспечен подземный паркинг с вертикальными коммуникациями. Заезд в паркинг осуществляется со стороны проектируемых основных внутриквартальных проездов. Для удобства пешего перемещения между различными объектами внутри квартала организован сквер.

#### 2.2.2. Технико-экономические показатели

Данный микрорайон характеризуется высоким процентом озеленения за счет организации рекреационной зоны и наличия сквера внутри квартала. Предусмотрено мощение вокруг зданий для удобства доступа населения во

встроенные коммерческие помещения. Для развития транспортной инфраструктуры запроектировано 52918 м2 дорог. Расчетная плотность населения составляет ~ 220-240 чел./га.

Таблица 1. Технико-экономические показатели

No	Наименование	Ед. изм.	Показатель
1	Площадь микрорайона	м2	219377
2	Здания и сооружения, в том числе:	м2	13504
	Площадь рекреации на стилобатной части	м2	63616
3	Озеленение	м2	31251
4	Площадь автотранспортного покрытия	м2	52918
5	Площадь пешеходного покрытия	м2	26459

#### 2.2.3. Схема организации движения транспорта и пешеходов

Сеть автомобильных дорог позволяет беспрепятственно подъехать ко всем зданиям. Для заезда пожарных машин на стилобат организованы рампы. Запроектирован подземный паркинг. Ширина всех местных проездов составляет не менее 6 м и обеспечивает двустороннее движение в одну полосу. Для удобства жителей квартала предусмотрены автобусные остановки. Также для удобства жителей квартала предусмотрены автобусные остановки, ближайшая остановка - «ЖК Цветной город» и «д. Новая». Движение пешеходов обеспечено тротуарами шириной 1,5 м и мощением вокруг зданий, запроектированы пешеходные переходы на каждом перекрёстке и на протяженных улицах.

#### 2.2.4. Схема функционального зонирования и озеленения

Микроквартал делится на следующие функциональные зоны:

- зона жилой застройки;
- зона образовательных школьных и дошкольных учреждений;
- рекреационная зона в уровне поверхности земли;
- рекреационная зона.

Зонирование территории выполнено на основе взаимосвязи людей и жилого комплекса, зоны распределены таким образом, чтобы обеспечить беспрепятственное перемещение по территории. Спортивные и детские площадки ограждены от проезжей части для обеспечения безопасного досуга детей. Для удобства пешего перемещения между различными объектами внутри квартала организован сквер. Для обеспечения большего процента озеленения территории организована рекреационная зона по всей поверхности стилобатной части, что создает эффект ярусного озеленения.


Ведомость чертежей						
Лист	Пист Наименование					
1	Ведомость чертежей					
2	Ситуационный план жилого микрорайона					
3	Генеральный план жилого микрорайона					
4	Схема функционального зонирования					
5	Схема организации движения транспорта и пешеходов					
6	Развертка уличных фасадов					

Подп. и дата											
Инв. № дубл.											
Взам. инв. №											
дата								3K №22310	0811		
Подпись и дата		Изм.	Кол. уч.	/lucm	№ док.	Подп.	Дата	Санкт-Петербург, Мур	инская	goposa	
Ц	_	Разраб.		Забаровский			06.23	\\\	Стадия	/lucm	Листов
тодл.	<u> </u>	Проверил		Ямшанов			06.23	Жилой микрорайон	У	1	6
Инв. № подл.		Н. контр.						Ведомость чертежей		БПУ. ИО 40801/:	
	•				-		-	Копировал	Фо	рмат А	+



3K №22310811 Санкт-Петербург, Муринская дорога Изм. Кол. уч. Лист № док. Подп. Дата Разраδ. **Забаровский 66.23 Проверил Ямшанов 66.23** Стадия Лист Листов Жилой микрорайон Ситуационный план жилого микрорайона СПБПУ. ИСИ, гр. 3140801/21702 Н. контр.

Формат А1

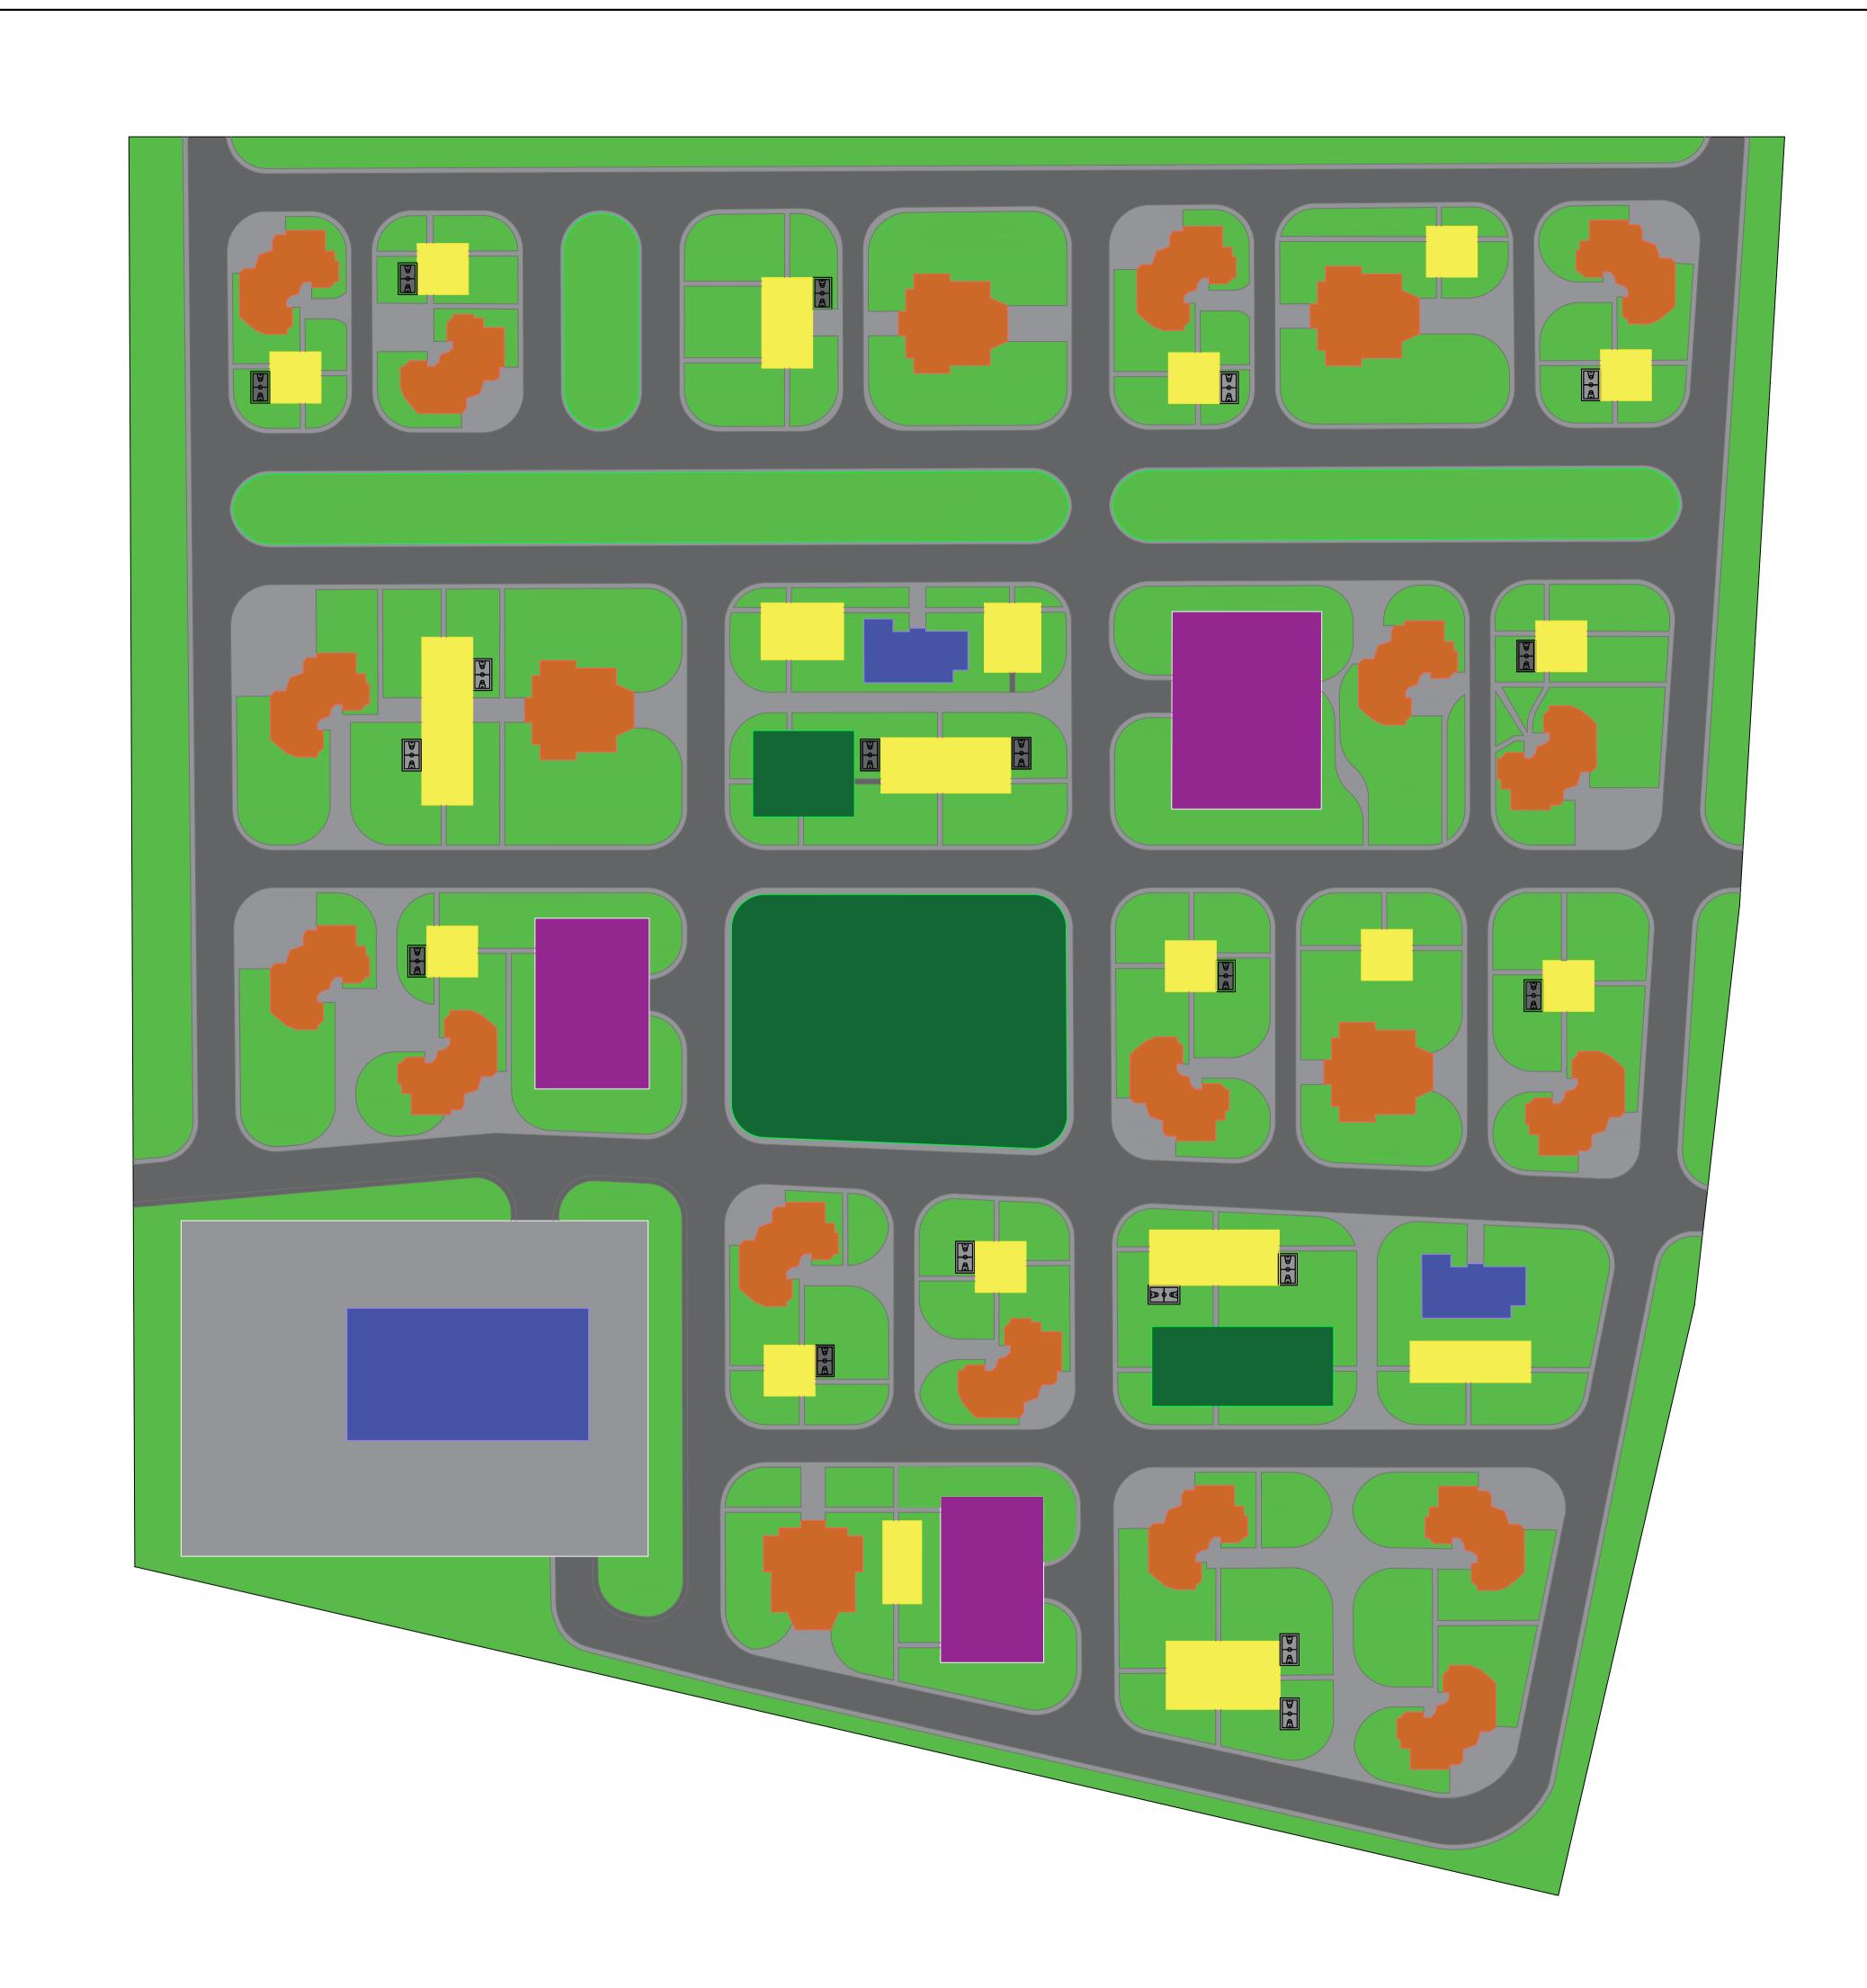

Условные обозначения:

- Зеленые насаждения

- Жилые здания

- Общеобразовательные учреждения

- Заезды/выезды в подземную автопарковку

- Набивные покрытия

- Асфальтобетонное покрытие тротуаров

Асфальтобетонное покрытие проездов

3K №22310811 Санкт-Петербург, Муринская дорога Изм. Кол. уч. Лист № док. Подп. Дата Разраδ. Забаровский 06.23 Проверил Ямшанов 06.23 Стадия Лист Листов Жилой микрорайон Генеральный план жилого микрорайона СПБПУ. ИСИ, гр. 3140801/21702 Н. контр.

Копирова*л* 

Формат А1



Условные обозначения:

- Рекреационные зоны

- Зона жилой застройки

- Зона образовательных школьных и дошкольных учреждений

- Зона отдыха, детских площадок и физкультурно-оздоровительного назначения

3K № 22310811

Санкт-Петербург, Муринская дорога

Разраб. Забаровский 0623
Проверил Ямшанов 0623

Н. контр. Схема функционального зонирования СПБПУ. ИСИ, гр. 3140801/21702

Копировал Формат А1





						3K №22310811				
Мэм	Kon III	Auem	№ док.	Подп.	Дата	Санкт-Петербург, Муринская дорога				
Изм. Кол. уч. Разраб.		Забаровский			06.23		Стадия	/lucm	Листов	
Провери <i>л</i>		Вонрим В			06.23	Жилой микрорайон	у	6	6	
Н. кон	ımp.					Развертка уличных фасадов	СПБПУ. ИСИ, 3140801/217			

Формат А2

Konupo8a*r*ı