
"Строй и Живи"
индивидуальный жилой дом
г. Санкт-Петербург
ПРОЕКТНАЯ ДОКУМЕНТАЦИЯ
Конструктивный раздел
XXX-XX-9,0x8,0-085


Санкт-Петербург 2016

Лист	Наименование		Прим	ечание						
1	Ведомость чертежей 1									
2	Ведомость чертежей 2									
3	Модель дома									
4	1лан 1-го этажа									
5	Пояснительная записка	Тояснительная записка								
6	Свайное поле	Свайное поле								
7	Схема сборки обвязки свай									
8	Схема сборки цокольного перекрытия									
9	Схема монтажа стен 1-го этажа									
10	Модель стен 1-го этажа									
11	Схема сборки стен - Вид 1									
12	Схема сборки стен - Вид 2									
13	Схема сборки стен - Вид 3									
14	Схема сборки стен - Вид 4									
15	Схема сборки стен - Вид 5									
16	Схема сборки стен - Вид 6									
17	Схема сборки стен - Вид 7									
18	Схема сборки стен - Вид 8									
19	Схема сборки стен - Вид 9									
20	Схема сборки стен - Вид 10									
21	Схема сборки стен - Вид 11									
22	Схема сборки стен - Вид 12									
23	Схема сборки стен - Вид 13									
24	Схема монтажа второй верхней обвязки									
25	Схема сборки чердачного перекрытия									
26	Схема монтажа перегородок чердака									
27	Модель перегородок чердака									
	XXX-XX-9,0x8,0)-085								
	γα αν γαν σγονισγο									
Mana Konya	г. Санкт-Петербу Лист №Док Подп. Дата	ург								
Разработал		Стадия	Лист	Листов						
Проверил	Индивидуальный жилой дом	KP	1	43						
Н.Контроль	Ведомость чертежей 1	Ст	К и йод	Киви						

Лист	Наименование	Примечание
28	Схема сборки стен - Вид 14	
29	Схема сборки стен - Вид 15	
30	Схема сборки стен - Вид 16	
31	Схема сборки стен - Вид 17	
32	План кровли	
33	Схема расположения элементов стропильной системы	
34	Модель и узлы стропильной системы	
35	Конструкция террасы и крыльца	
36	Схема расположения стропил террасы и крыльца	
37	Модель стропильной системы террасы и крыльца	
38	Спецификация материалов 1	
39	Спецификация материалов 2	
40	Спецификация материалов 3	
41	Спецификация материалов 4	
42	Спецификация материалов 5	
43	Итоговая спецификация	

						XXX-XX-9,0x8,	XXX-XX-9,0x8,0-085				
McM	Кол.уч.	Лист	NРЛок	Подп.	Дата	г. Санкт-Петер	бург				
	ботал	JIVICI	птдок	тюдп.	дата		Стадия	Стадия Лист Листов			
Пров	ерил					Индивидуальный жилой дом	KP	2	43		
Н.Кон	троль					Ведомость чертежей 2	Строй и Жив		Киви		

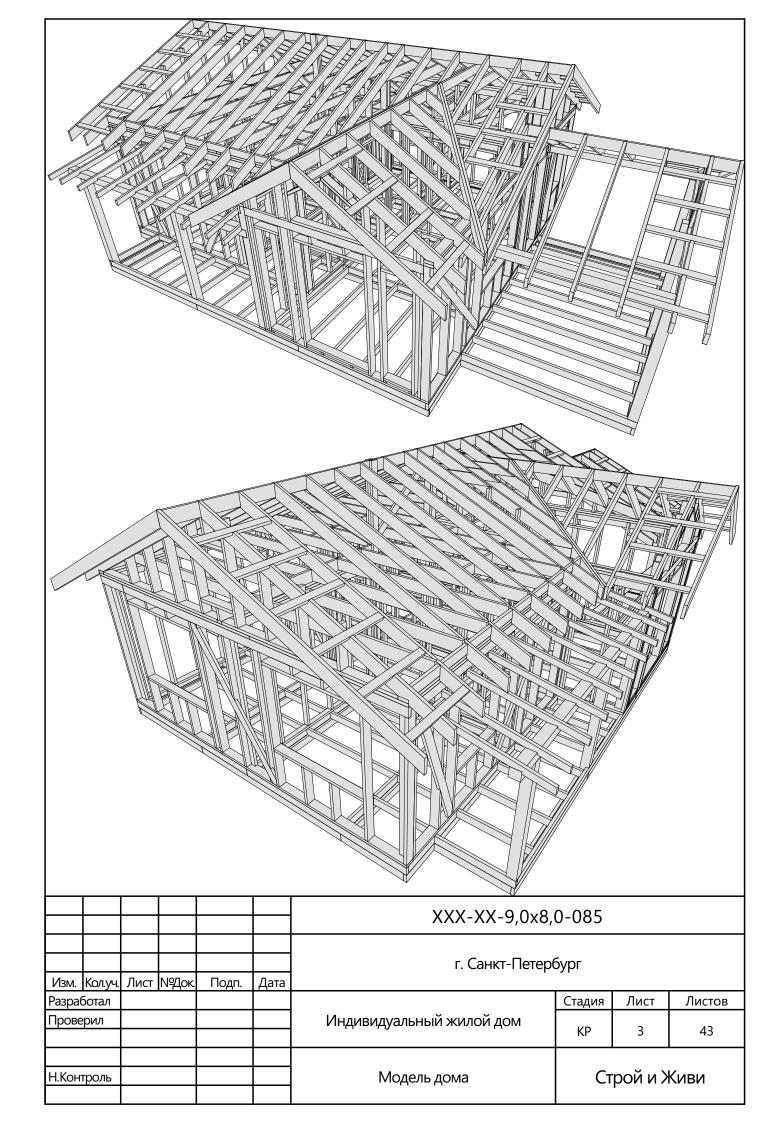

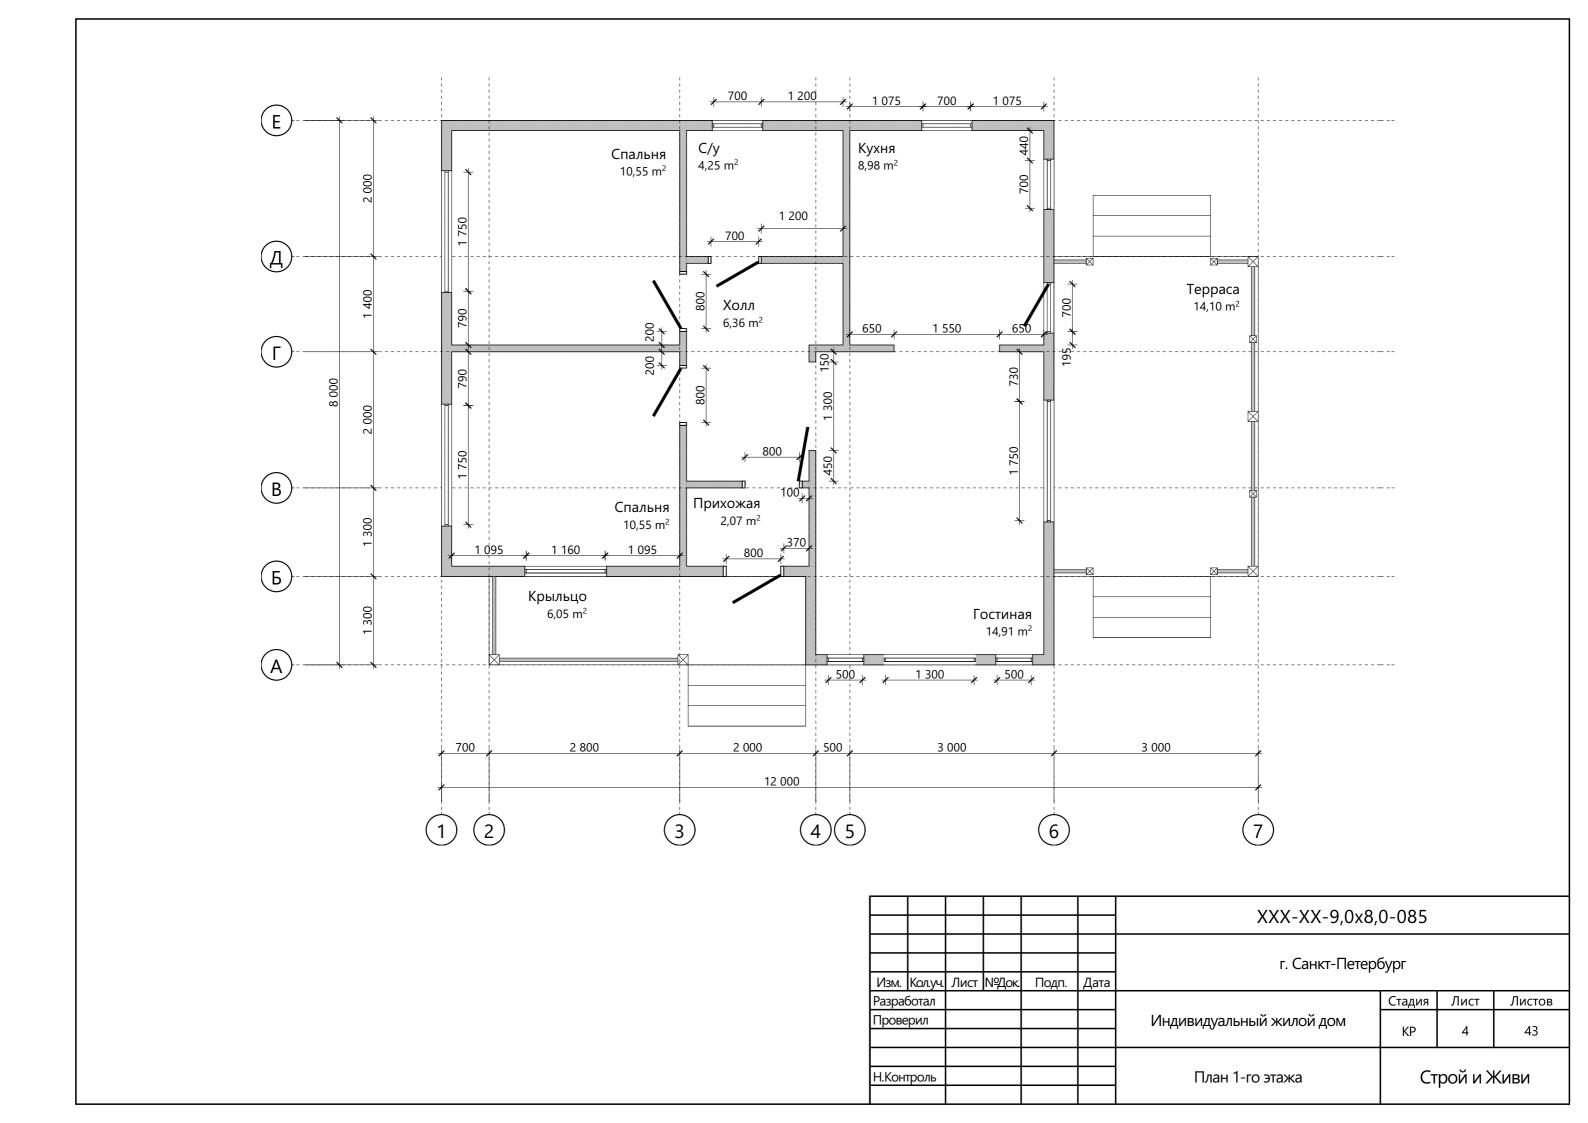

ПОЯСНИТЕЛЬНАЯ ЗАПИСКА

ОБЩИЕ ДАННЫЕ

Архитектурный проект строительства индивидуального дома

Стадия: Конструктивный раздел

ТЕХНИКО-ЭКОНОМИЧЕСКИЕ ПОКАЗАТЕЛИ

Площадь застройки: $85,19 \text{ м}^2$ Общая площадь здания: $77,83 \text{ м}^2$ Жилая площадь здания: $36,01 \text{ м}^2$ Площадь террасы и крыльца здания: $20,15 \text{ м}^2$ Площадь кровли здания: $124,75 \text{ м}^2$

ОБЪЕМНО-ПЛАНИРОВОЧНЫЕ РЕШЕНИЯ

Проектируемое здание представляет собой одноэтажный дом

 Габаритные размеры дома:
 9,0 x 8,0 м

 Габаритные размеры террасы:
 3,0 x 4,7 м

 Габаритные размеры крыльца:
 4,6 x 1,3 м


 Высота 1-го этажа:
 2,6 м

КОНСТРУКТИВНЫЕ РЕШЕНИЯ


Конструктивная схема: Каркасная система

Объем пиломатериалов: 12,8 м³

						XXX-XX-9,0x8,0-085						
Изм.	Кол.уч.	Лист	№Док.	Подп.	Дата	г. Санкт-Петербург Стадия Лист Листов Индивидуальный жидой дом						
Разра							Стадия	Стадия Лист Листов				
Прове	ерил					Индивидуальный жилой дом	KP 5 43		43			
Н.Кон	троль					Пояснительная записка	Строй и Живи		Киви			

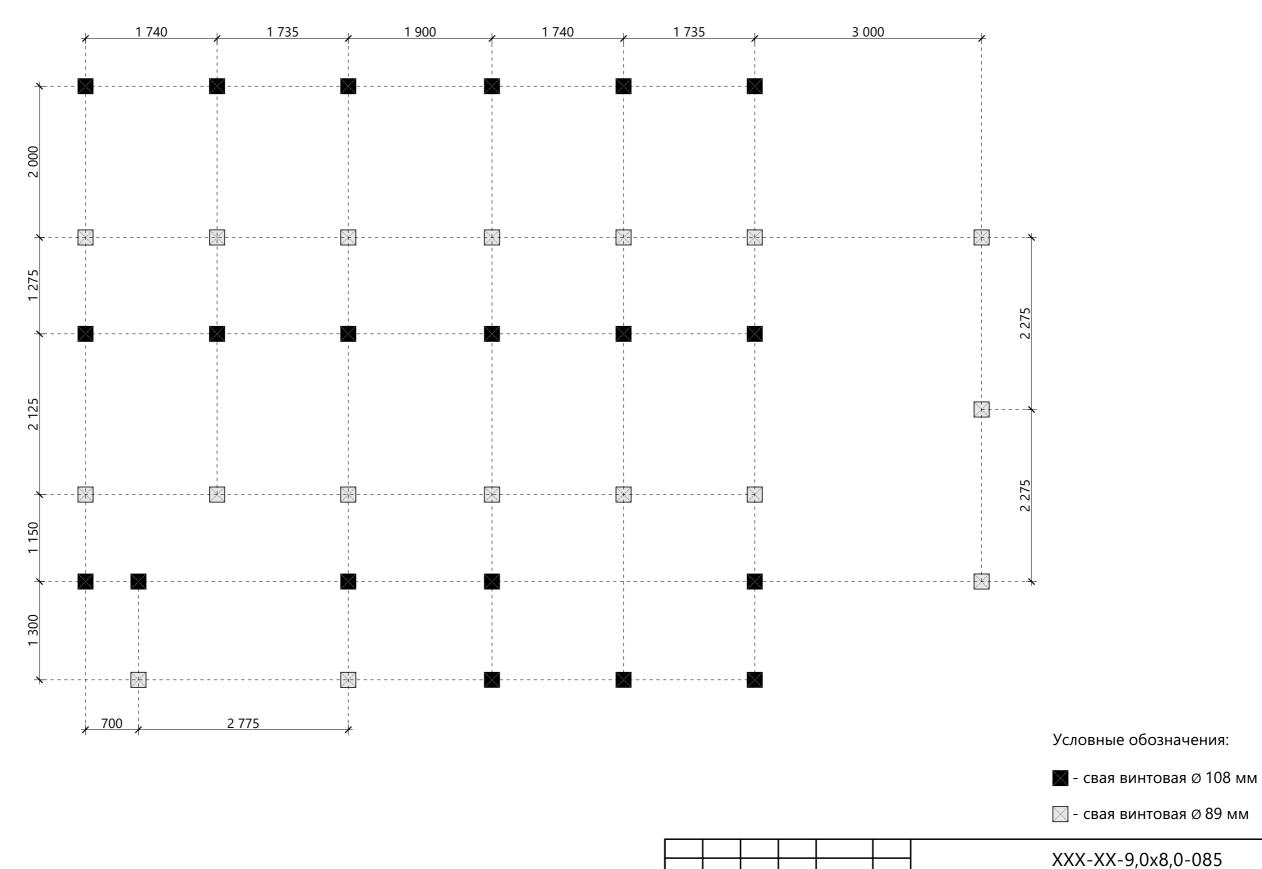


						XXX-XX-9,0x8,	XXX-XX-9,0x8,0-085				
Изм.	Кол.уч.	Лист	N9Док.	Подп.	Дата	г. Санкт-Петер	бург				
Разра					17		Стадия	Стадия Лист Листов			
Прове	ерил					Индивидуальный жилой дом	KP	6	43		
Н.Кон	троль					Свайное поле	Строй и Живи		Киви		

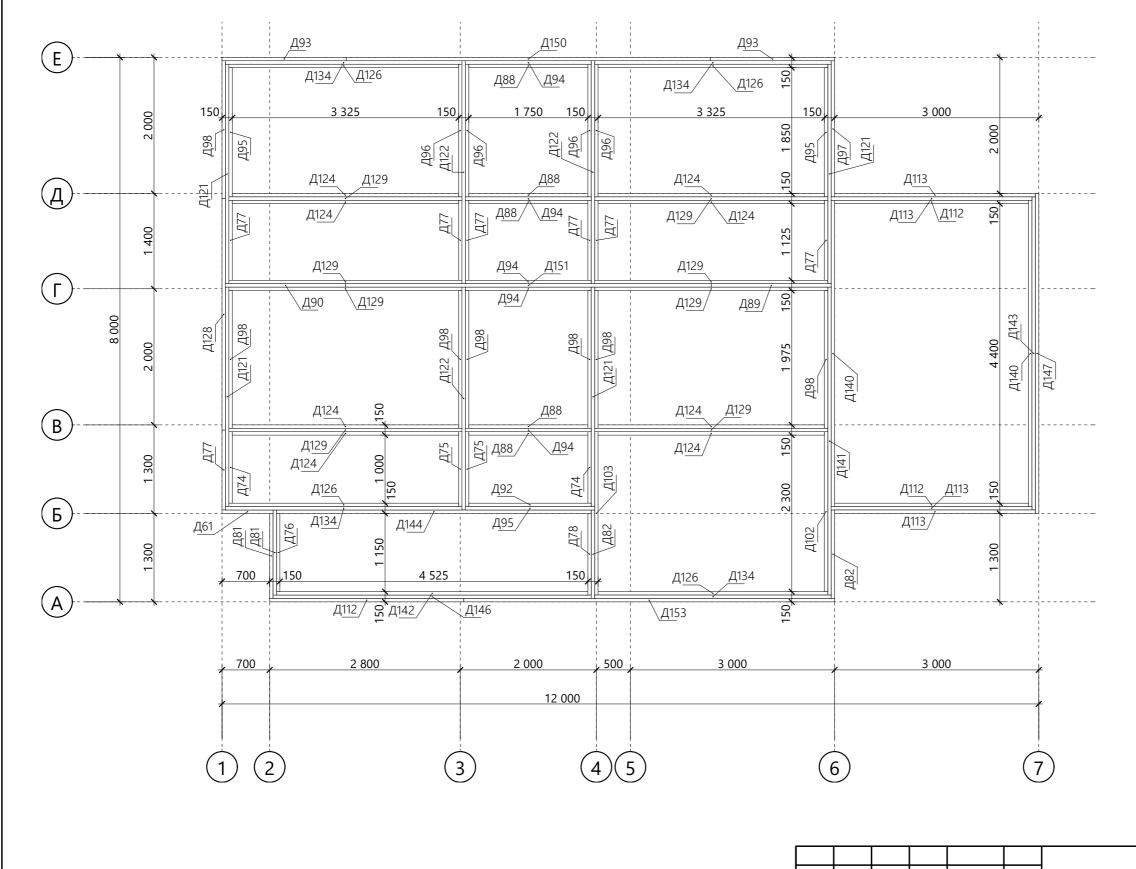



Спецификация обвязки свай


	Высота,	Толщина,	Длина,	Кол-во,
Поз.	MM	MM ,	MM	ШТ.
Д61	150	50	750	1
Д74	150	50	1 050	2
Д75	150	50	1 100	2
Д75	150	50	1 150	2
Д77	150	50	1 175	7
Д78	150	50	1 200	1
	150	50	1 250	2
Д81		50		2
Д82	150			
Д88	150	50	1 750	5
Д89	150	50	1 760	1
Д90	150	50	1 765	1
Д92	150	50	1 800	1
Д93	150	50	1 825	2
Д94	150	50	1 850	5
Д95	150	50	1 900	3
Д96	150	50	1 950	4
Д97	150	50	2 000	1
Д98	150	50	2 025	7
Д102	150	50	2 350	1
Д103	150	50	2 400	1
Д112	150	50	2 850	3
Д113	150	50	2 950	4
Д121	150	50	3 225	4
Д122	150	50	3 275	3
Д124	150	50	3 325	8
Д126	150	50	3 375	4
Д128	150	50	3 400	1
Д129	150	50	3 425	8
Д134	150	50	3 475	4
Д140	150	50	4 500	2
Д141	150	50	4 525	1
Д142	150	50	4 575	1
Д143	150	50	4 600	1
Д144	150	50	4 625	1
Д146	150	50	4 675	1
Д147	150	50	4 700	1
Д150	150	50	5 350	1
Д151	150	50	5 375	1
Д153	150	50	5 450	1
<u> </u>	.50		3 150	1


						XXX-XX-9,0x8,0-085				
Изм.	Кол.уч.	Лист	№Док	Подп.	Дата	г. Санкт-Петер(бург			
	ботал						Стадия Лист Листов		Листов	
Прове	ерил					Индивидуальный жилой дом	KP	7	43	
Н.Кон	троль					Схема сборки обвязки свай	Строй и Живи		Киви	

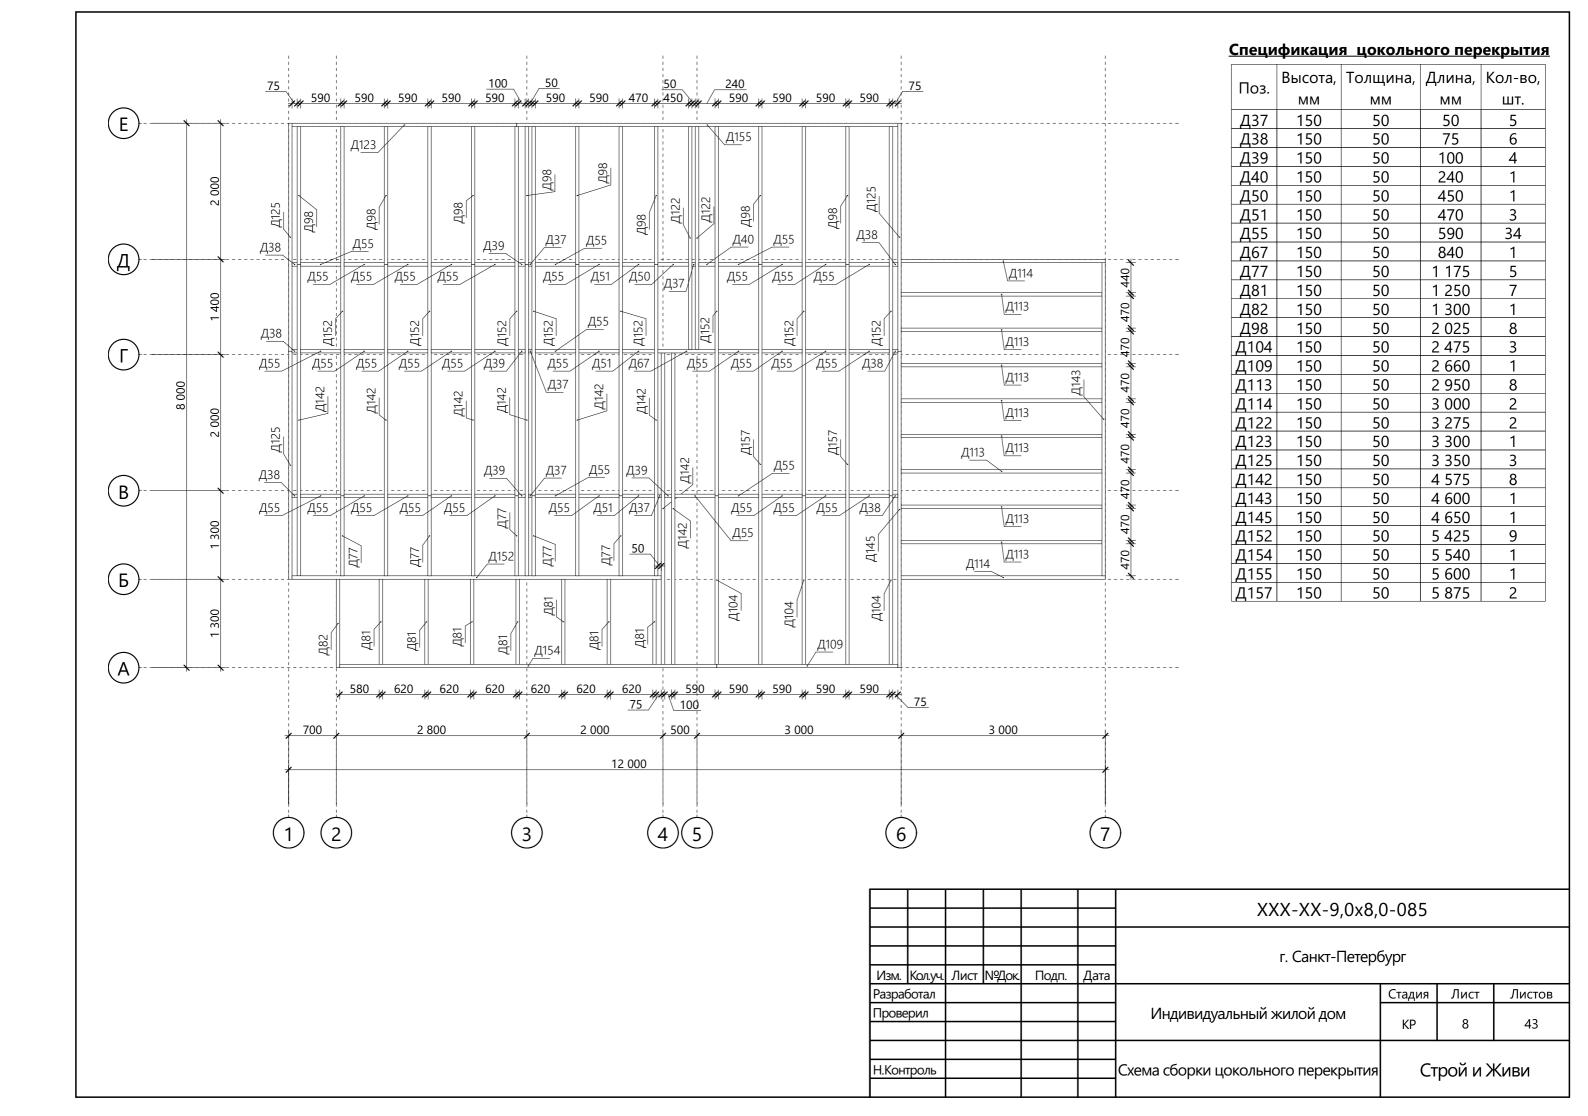

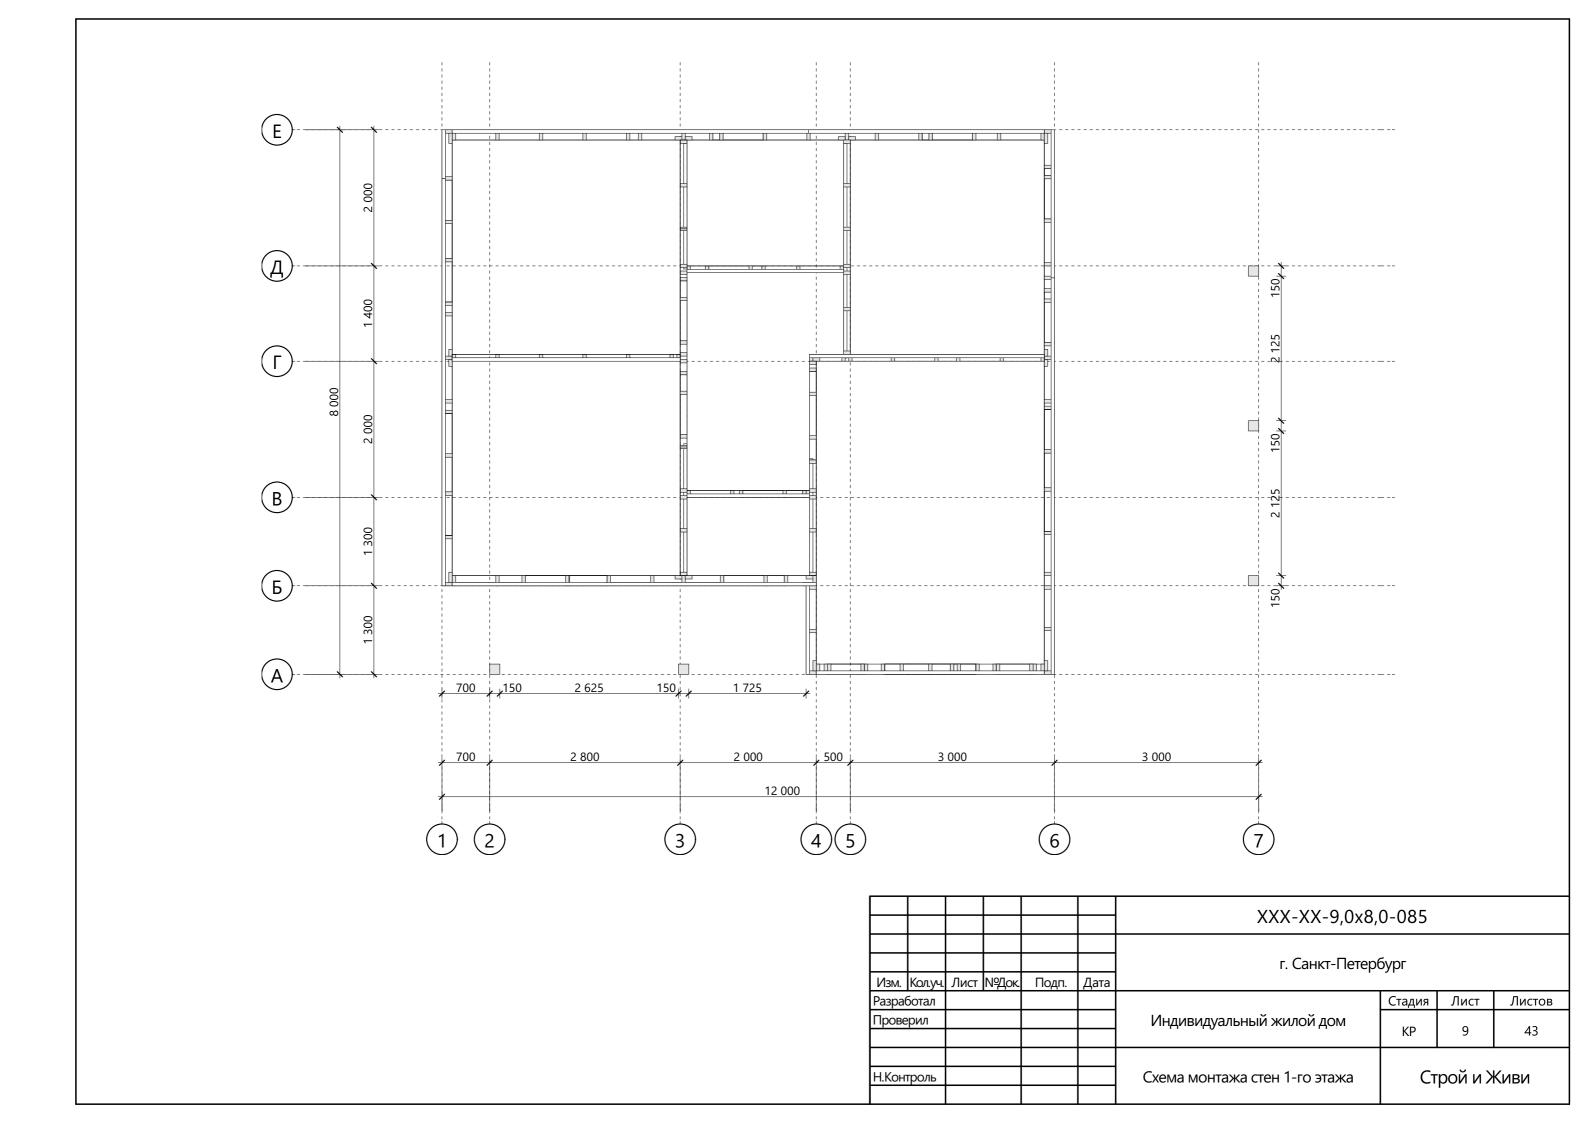

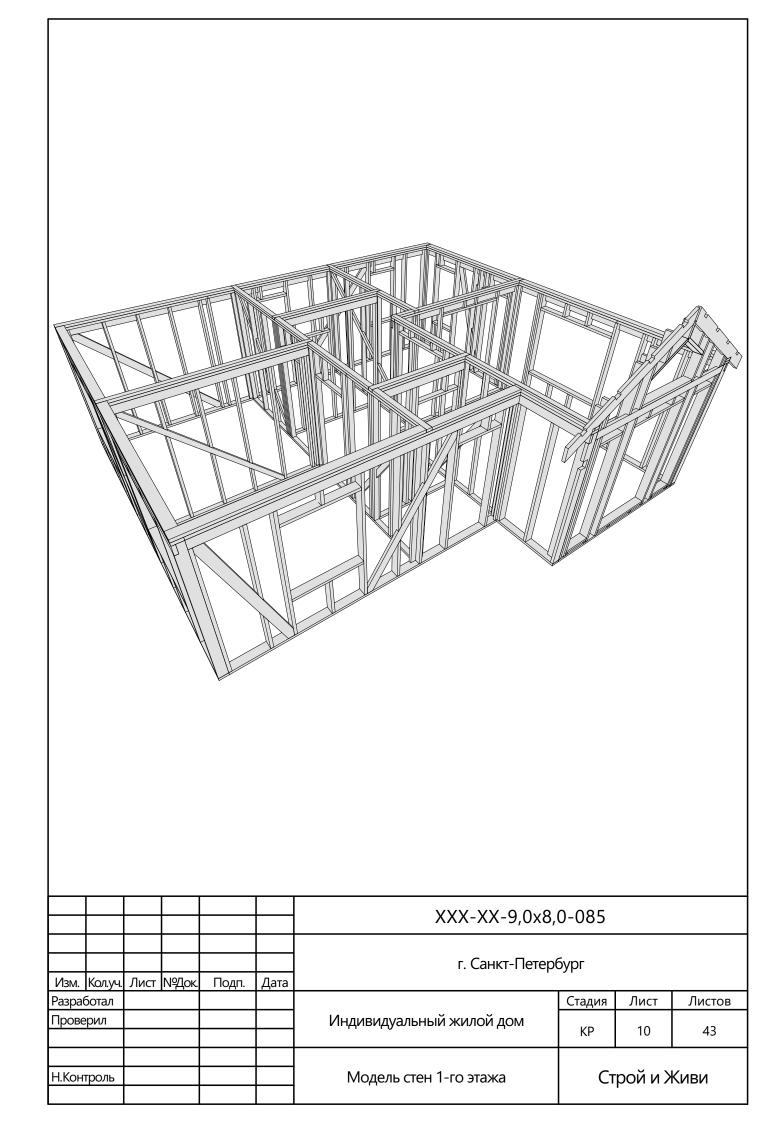


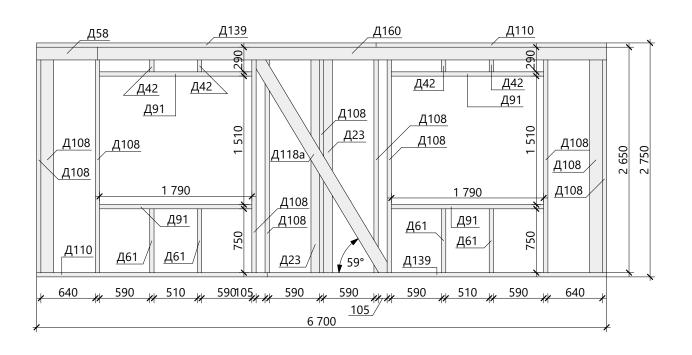


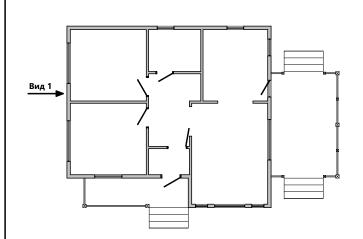

Поз.	Высота,	Толщина,	Длина,	Кол-во,
1103.	MM	ММ	ММ	шт.
Д23	100	50	2 650	2
Д42	150	50	290	4
Д58	150	50	715	1
Д61	150	50	750	4
Д91	150	50	1 790	4
Д108	150	50	2 650	11
Д110	150	50	2 710	2
Д118а	150	50	3 136	1
Д139	150	50	3 990	2
Д160	150	50	5 985	1


						XXX-XX-9,0x8,	0-085		
Изм.	Кол.уч.	Лист	№Док.	Подп.	Дата	г. Санкт-Петер	бург		
	ботал			•			Стадия	Стадия Лист Листов	
Прове	ерил					Индивидуальный жилой дом	KP	11	43
Н.Кон	троль					Схема сборки стен - Вид 1	Ст	Строй и Жи	

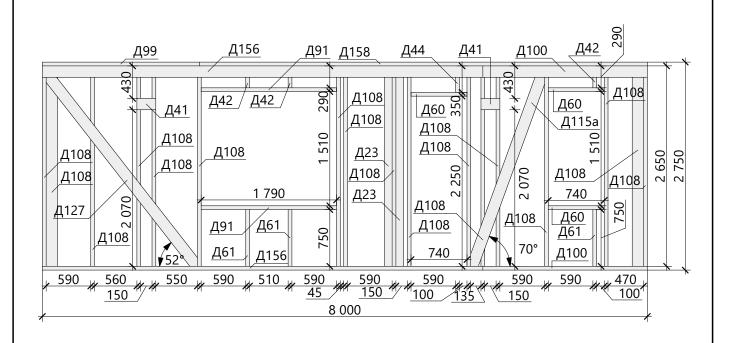


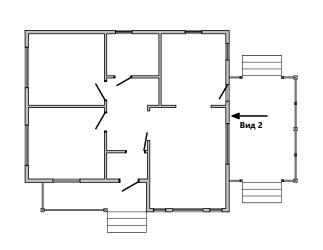

Поз.	Высота,	Толщина,	Длина,	Кол-во,
1103.	ММ	MM	ММ	шт.
Д23	100	50	2 650	2
Д41	150	50	250	2
Д42	150	50	290	3
Д44	150	50	350	1
Д60	150	50	740	3
Д61	150	50	750	3
Д91	150	50	1 790	2
Д99	150	50	2 075	1
Д100	150	50	2 175	2
Д108	150	50	2 650	17
Д115а	150	50	3 025	1
Д127	150	50	3 395	1
Д156	150	50	5 825	2
Д158	150	50	5 925	1


						XXX-XX-9,0x8,	0-085		
Изм.	Кол.уч.	Лист	№Док.	Подп.	Дата	г. Санкт-Петер	бург		
Разра				•			Стадия	Стадия Лист Листов	
Прове	ерил					Индивидуальный жилой дом	KP	12	43
Н.Кон	троль					Схема сборки стен - Вид 2	Ст	Строй и Живи	

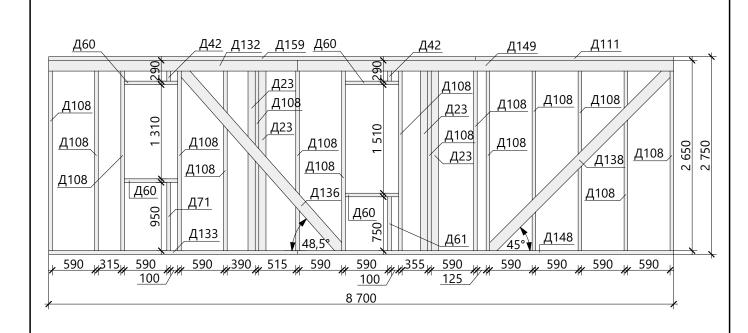


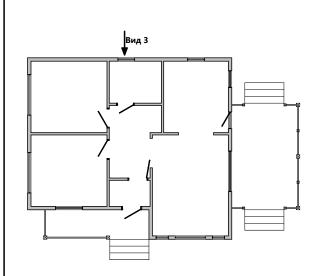

Поз.	Высота,	Толщина,	Длина,	Кол-во,
1103.	ММ	ММ	ММ	шт.
Д23	100	50	2 650	4
Д42	150	50	290	2
Д60	150	50	740	4
Д61	150	50	750	1
Д71	150	50	950	1
Д108	150	50	2 650	16
Д111	150	50	2 760	1
Д132	150	50	3 465	1
Д133	150	50	3 465	1
Д136	150	50	3 524	1
Д138	150	50	3 708	1
Д148	150	50	5 235	1
Д149	150	50	5 235	1
Д159	150	50	5 940	1

						XXX-XX-9,0x8,0-085					
Изм.	Кол.уч.	Лист	№Док.	Подп.	Дата	г. Санкт-Петербург					
Разра							Стадия	Лист	Листов		
Прове	ерил					Индивидуальный жилой дом	KP	13	43		
Н.Кон	Н.Контроль					Схема сборки стен - Вид 3	Ст	рой и >	Киви		

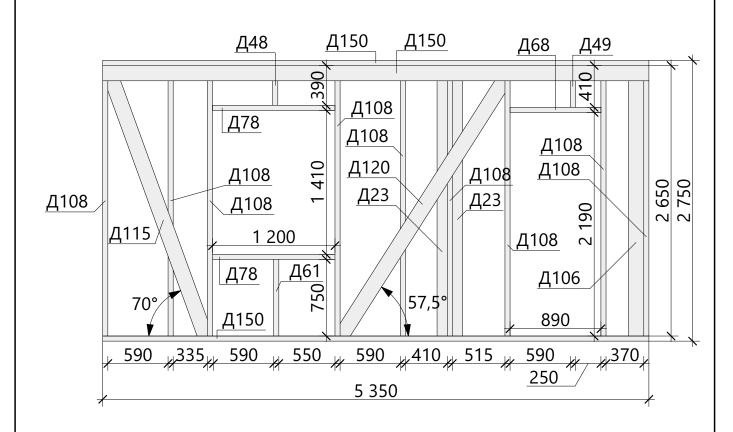

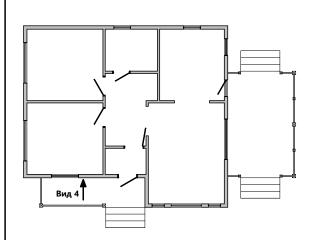



Поз.	Высота,	Толщина,	Длина,	Кол-во,
1103.	ММ	ММ	ММ	шт.
Д23	100	50	2 650	3
Д48	150	50	390	1
Д49	150	50	410	1
Д61	150	50	750	1
Д68	150	50	890	1
Д78	150	50	1 200	2
Д106	150	50	2 500	1
Д108	150	50	2 650	9
Д115	150	50	3 025	1
Д120	150	50	3 151	1
Д150	150	50	5 350	3

Примечание:

1. Одна стойка Д23 скрыта за стойкой Д106. См. схему монтажа стен на листе 9.


						XXX-XX-9,0x8,	0-085				
Изм.	Кол.уч.	Лист	№Док.	Подп.	Дата	г. Санкт-Петербург					
Разра	ботал						Стадия	Лист	Листов		
Прове	ерил					Индивидуальный жилой дом	KP 14 43		43		
Н.Кон	троль					Схема сборки стен - Вид 4	Ст	рой и Х	Киви		

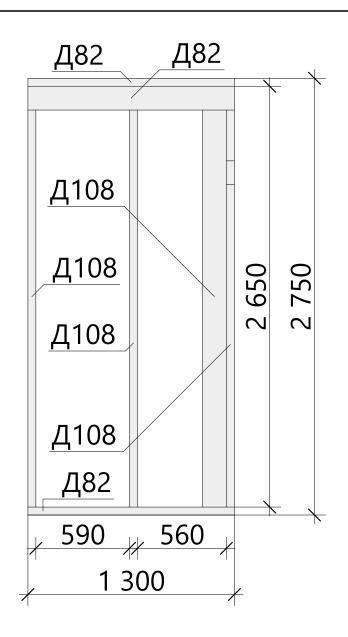


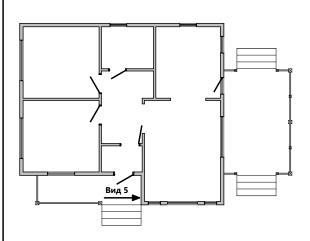

	Поз.	Высота,	Толщина,	Длина,	Кол-во,	
		ММ	MM	ММ	шт.	
	Д82	150	50	1 300	3	
	Д108	150	50	2 650	4	


						XXX-XX-9,0x8,0-085				
Изм.	Кол.уч.	Лист	№Док.	Подп.	Дата	г. Санкт-Петербург				
Разра							Стадия	Стадия Лист Листов		
Прове	ерил					Индивидуальный жилой дом	KP	15	43	
Н.Кон	троль					Схема сборки стен - Вид 5	Строй и Живи		Киви	

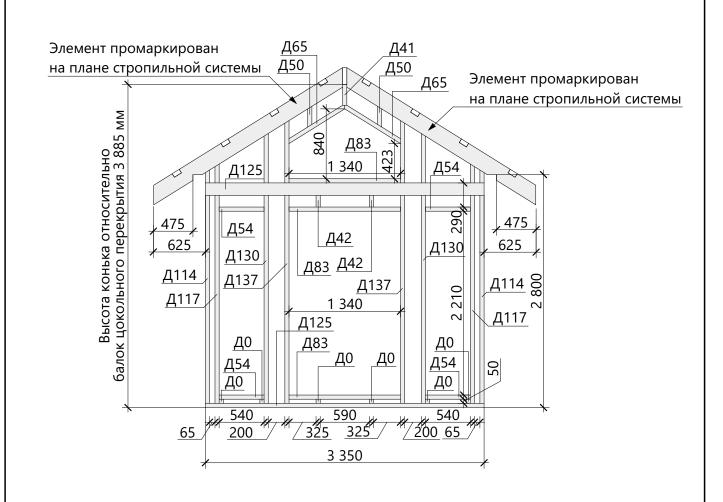


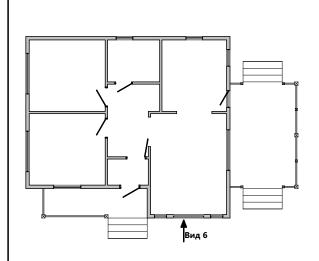

Поз.	Высота,	Толщина,	Длина,	Кол-во,
1103.	ММ	ММ	ММ	шт.
Д0	150	50	50	6
Д41	150	50	250	1
Д42	150	50	290	2
Д50	150	50	450	2
Д54	150	50	540	4
Д65	150	50	820	2
Д83	150	50	1 340	3
Д114	150	50	3 000	2
Д117	150	50	3 080	2
Д125	150	50	3 350	2
Д130	150	50	3 440	2
Д137	150	50	3 600	2


						XXX-XX-9,0x8,0-085				
Изм.	Кол.уч.	Лист	№Док.	Подп.	Дата	г. Санкт-Петербург				
Разра							Стадия	Стадия Лист Листов		
Прове	ерил					Индивидуальный жилой дом	KP 16 43		43	
Н.Кон	троль					Схема сборки стен - Вид 6	Строй и Живи		Киви	

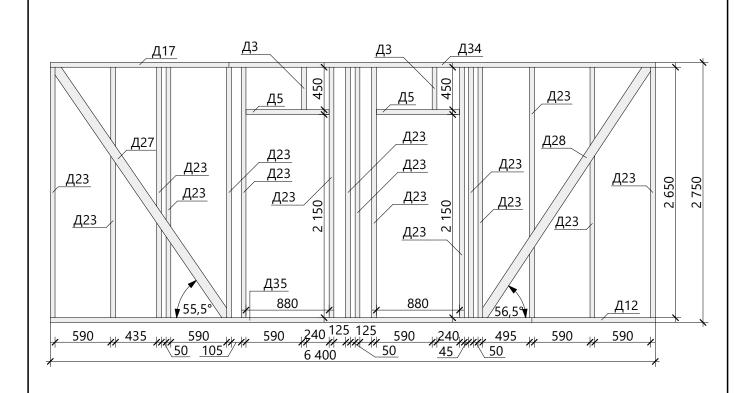


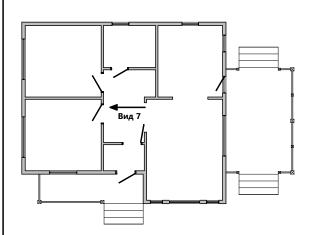

Поз.	Высота,	Толщина,	Длина,	Кол-во,
1 103.	MM	MM	ММ	шт.
Д3	100	50	450	2
Д5	100	50	880	2
Д12	100	50	1 305	1
Д17	100	50	1 890	1
Д23	100	50	2 650	16
Д27	100	50	3 330	1
Д28	100	50	3 343	1
Д34	100	50	4 510	1
Д35	100	50	5 095	1


						XXX-XX-9,0x8,0-085					
Изм	Кол.уч.	Лист	NIOЛок	Подп.	Дата	г. Санкт-Петербург					
Разра		TIVICI	ПИ-ДДОК.	тюдп.	дата	Стадия Лист Л		Листов			
Прове	ерил					Индивидуальный жилой дом	KP	17	43		
Н.Кон	троль					Схема сборки стен - Вид 7	Строй и Живи		Киви		

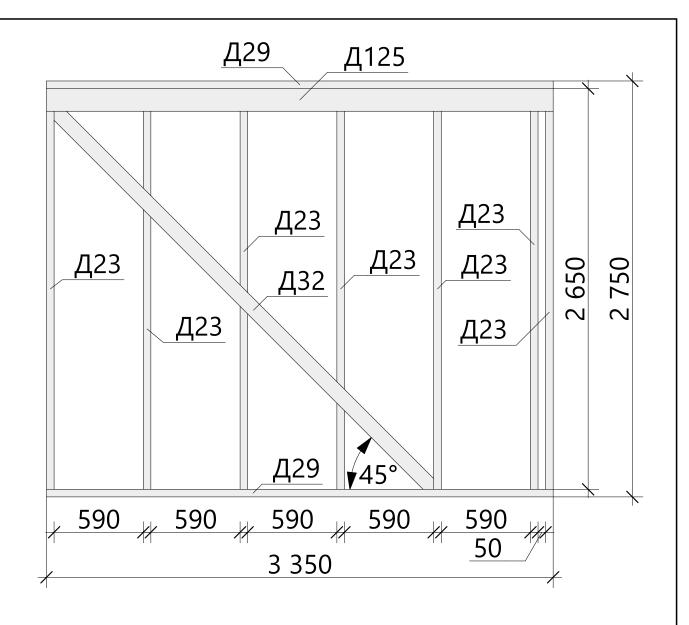


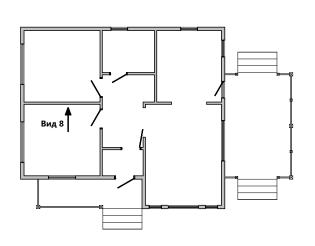

Поз.	Высота,	Толщина,	Длина,	Кол-во,
1103.	MM	MM	ММ	шт.
Д23	100	50	2 650	7
Д29	100	50	3 350	2
Д32	100	50	3 651	1
Д125	150	50	3 350	1


						XXX-XX-9,0x8,0-085					
Изм	Кол.уч.	Лист	№Лок	Подп.	Дата	г. Санкт-Петербург					
Разра		J IVICI	I v Hore	. юд. п	дата			Листов			
Прове	ерил					Индивидуальный жилой дом	KP	18	43		
Н.Кон	троль					Схема сборки стен - Вид 8	Строй и Живи		Киви		

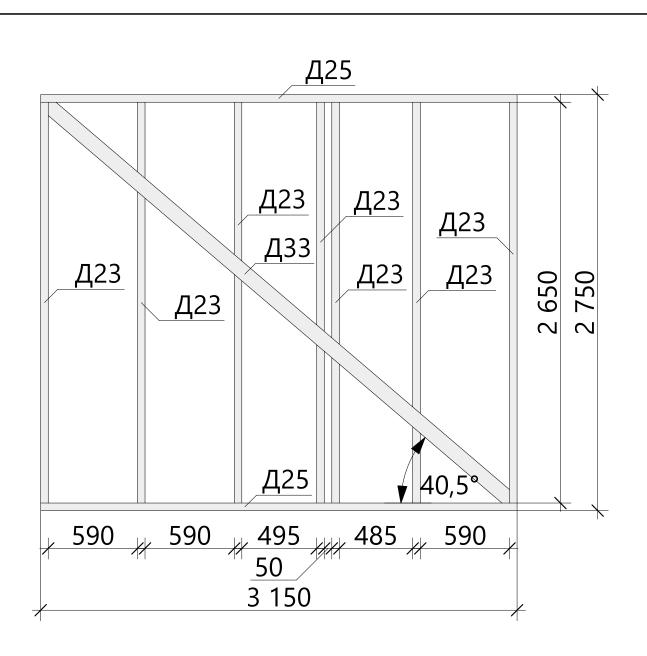


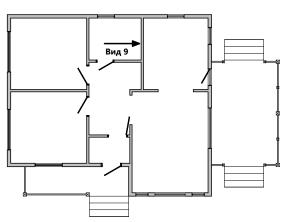

Поз.	Высота,	Толщина,	Длина,	Кол-во,
	MM	MM	ММ	шт.
Д23	100	50	2 650	7
Д25	100	50	3 150	2
Д33	100	50	4 148	1


						XXX-XX-9,0x8,	0-085		
McN	Кол.уч.	Лист	N97ox	Подп.	Дата	г. Санкт-Петербург			
	Гкол.уч. ботал	TIVICI	1147401	тюдп.	дата		Стадия	Стадия Лист Листов	
Прове	ерил					Индивидуальный жилой дом	KP 19 43		43
Н.Кон	проль					Схема сборки стен - Вид 9	Строй и Живи		Киви

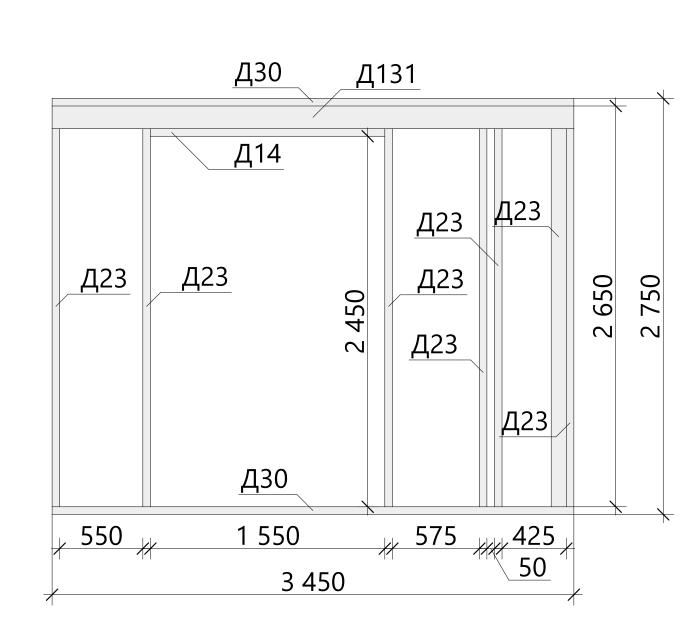


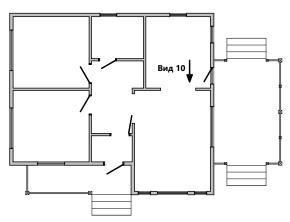

Поз.	Высота,	Толщина,	Длина,	Кол-во,
1103.	MM	ММ	ММ	ШТ.
Б6	50	50	150	2
Д14	100	50	1 550	1
Д23	100	50	2 650	7
Д30	100	50	3 450	2
Д131	150	50	3 450	1


						XXX-XX-9,0x8,0-085				
Изм.	Кол.уч.	Лист	№Док.	Подп.	Дата	г. Санкт-Петербург				
Разра				• •			Стадия Лист Листов			
Прове	ерил			Индивидуальный жилой дом	KP	20	43			
Н.Кон	троль					Схема сборки стен - Вид 10	Строй и Живи		Киви	

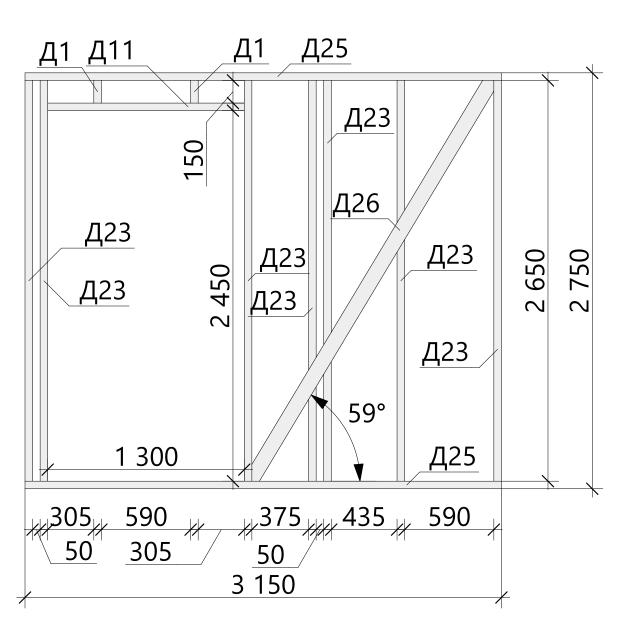


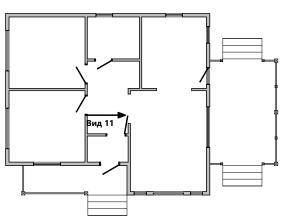

Поз.	Высота, Толщина,		Длина,	Кол-во,
	MM	ММ	ММ	шт.
Д1	100	50	150	2
Д11	100	50	1 300	1
Д23	100	50	2 650	7
Д25	100	50	3 150	2
Д26	100	50	3 236	1


						XXX-XX-9,0x8,0-085				
Изм.	Кол.уч.	Лист	№Док	Подп.	Дата	г. Санкт-Петербург				
Разра							Стадия	Стадия Лист Листов		
Прове	ерил					Индивидуальный жилой дом	KP 21 43		43	
Н.Кон	троль					Схема сборки стен - Вид 11	Строй и Живи		Киви	

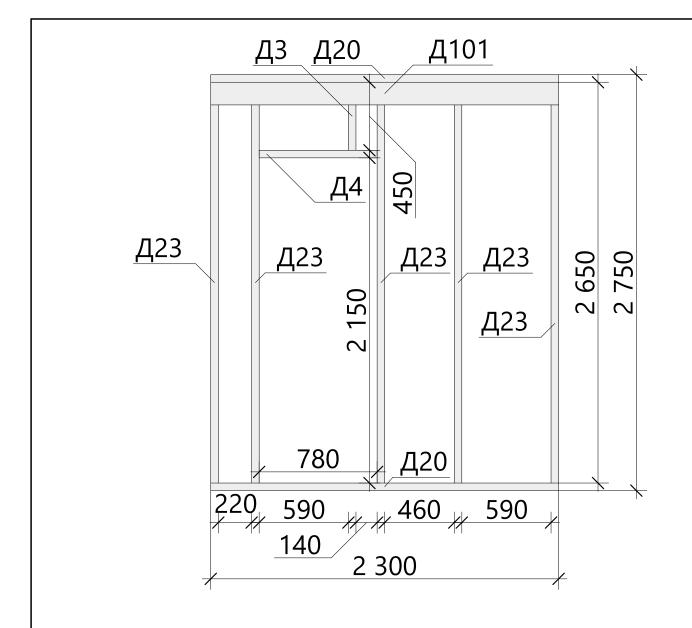


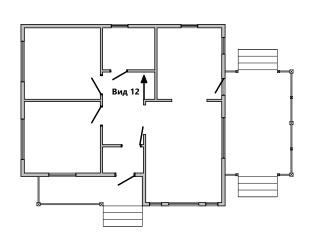

Поз.	Высота,	Высота, Толщина,		Кол-во,
	MM	ММ	ММ	шт.
Д3	100	50	450	1
Д4	100	50	780	1
Д20	100	50	2 300	2
Д23	100	50	2 650	5
Д101	150	50	2 300	1


						XXX-XX-9,0x8,	0-085		
Изм.	Кол.уч.	Лист	№Док.	Подп.	Дата	г. Санкт-Петербург			
Разра	ботал			•			Стадия Лист Листов		
Прове	ерил					Индивидуальный жилой дом	KP 22 43		43
Н.Кон	троль					Схема сборки стен - Вид 12	Строй и Живи		Киви

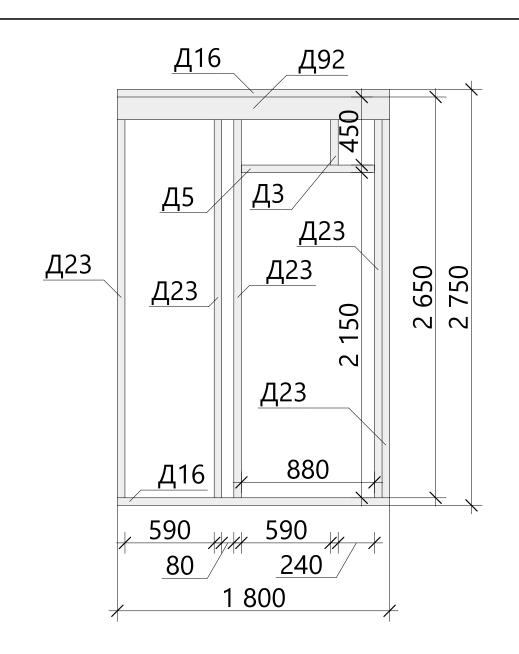


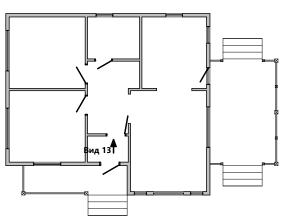

Поз.	Высота,	Высота, Толщина,		Кол-во,
1103.	MM	MM	MM	ШТ.
Д3	100	50	450	1
Д5	100	50	880	1
Д16	100	50	1 800	2
Д23	100	50	2 650	5
Д92	150	50	1 800	1

						XXX-XX-9,0x8,0-085				
Изм.	Кол.уч.	Лист	№Док.	Подп.	Дата	г. Санкт-Петербург				
Разра							Стадия Лист Листов			
Прове	ерил					Индивидуальный жилой дом	KP 23 43		43	
Н.Кон	троль					Схема сборки стен - Вид 13	Строй и Живи		Киви	

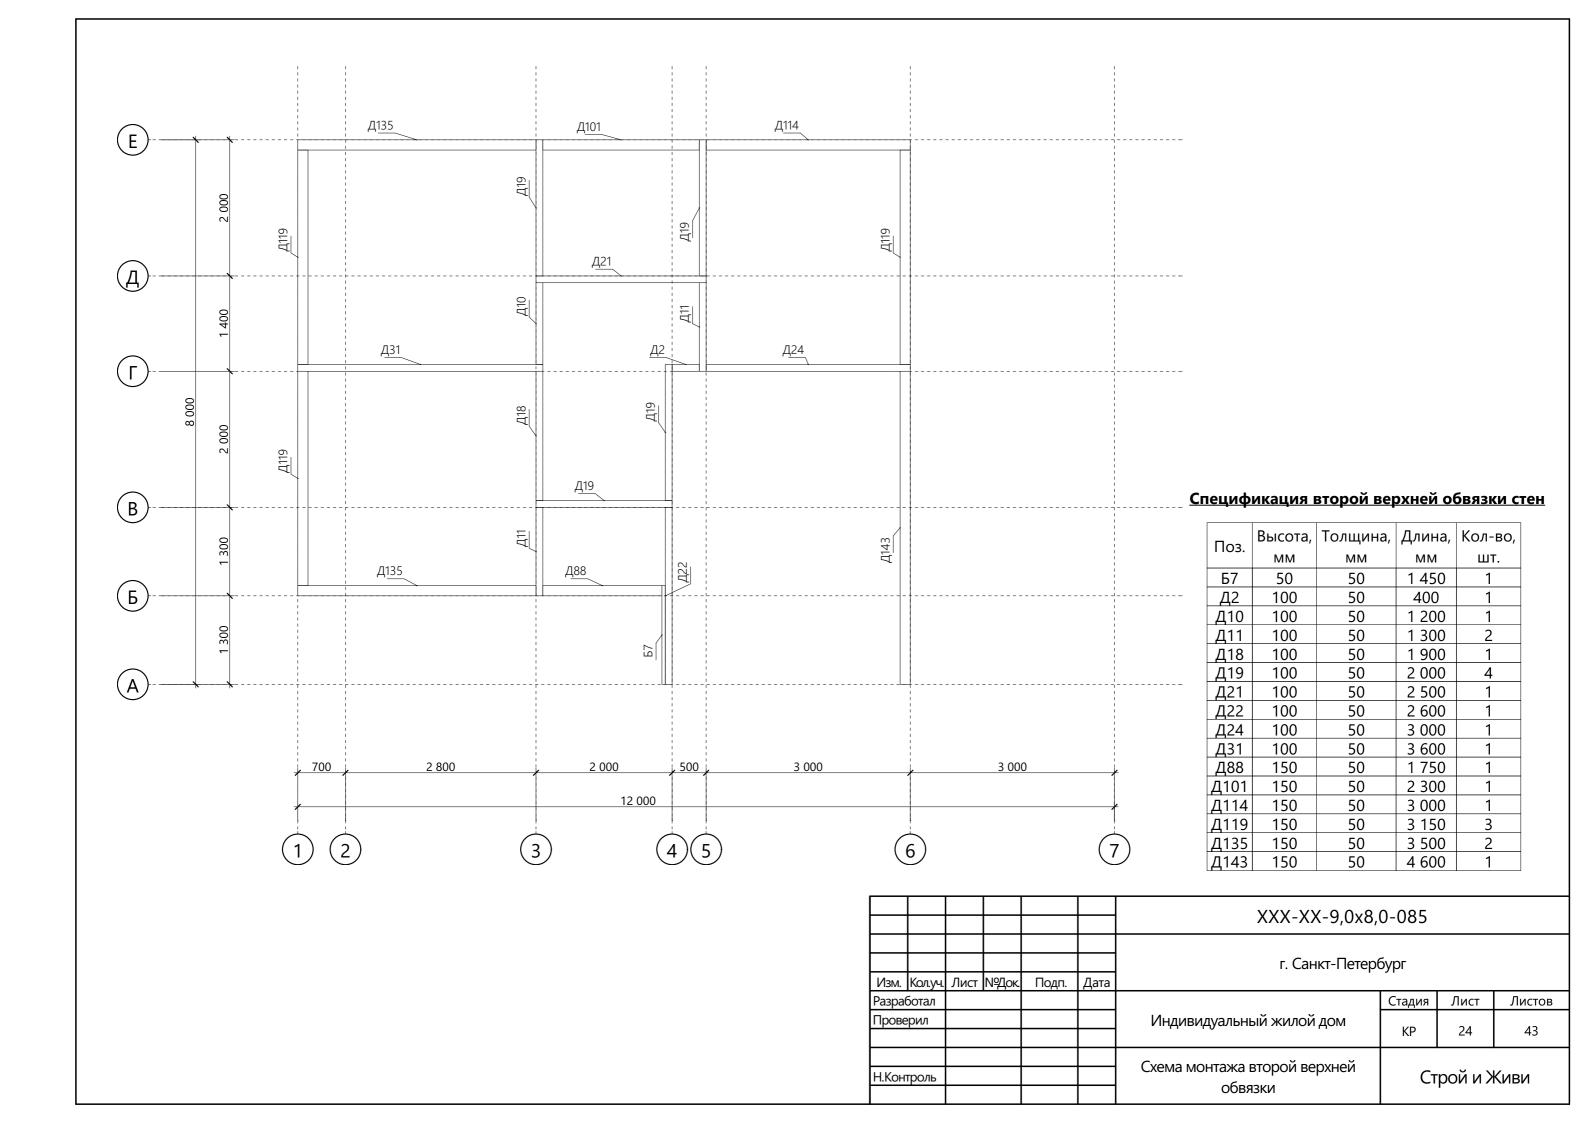


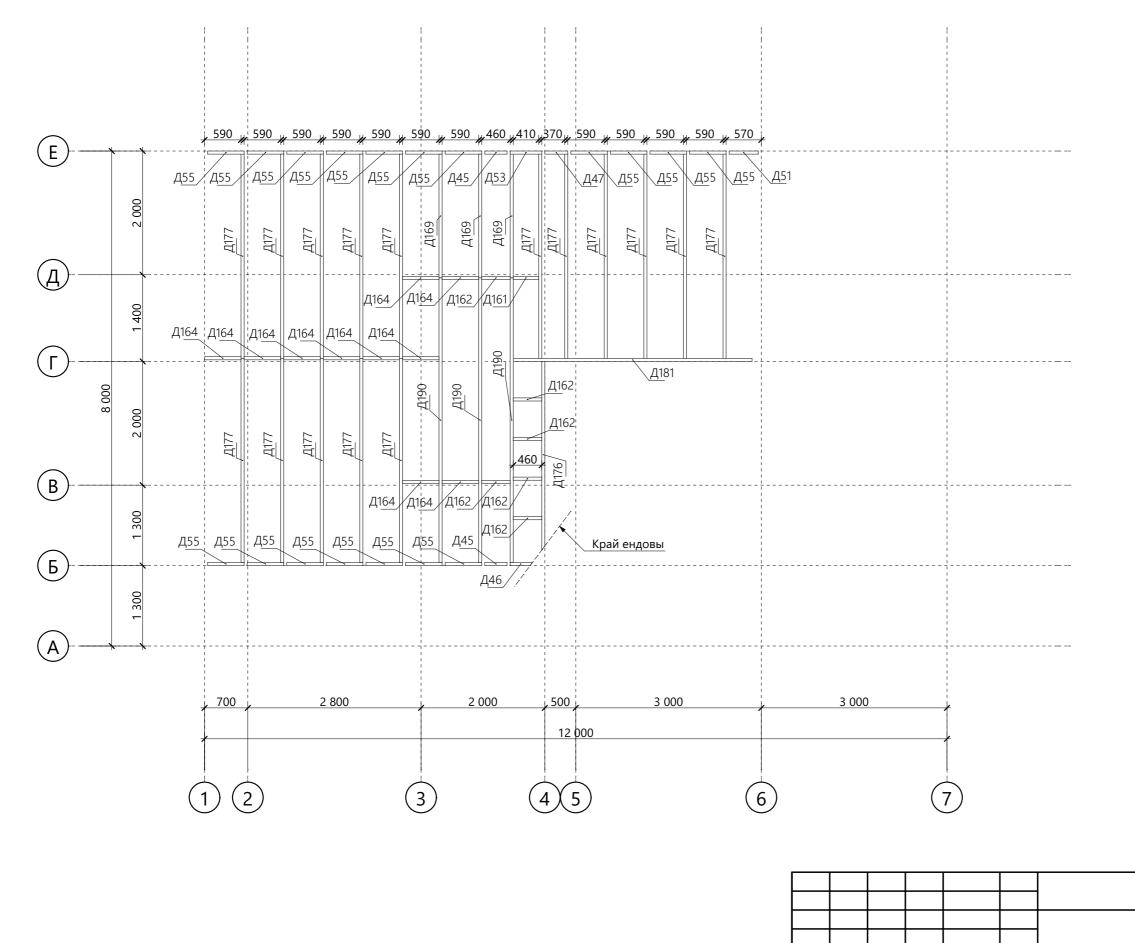



Спецификация чердачного перекрытия


Поз.	Высота,	Толщина,	Длина,	Кол-во,
1103.	MM	MM	MM	шт.
Д45	150	50	360	2
Д46	150	50	360	1
Д47	150	50	370	1
Д51	150	50	470	1
Д53	150	50	510	1
Д55	150	50	590	18
Д161	200	50	410	1
Д162	200	50	460	6
Д164	200	50	590	10
Д169	200	50	2 000	3
Д176	200	50	3 050	1
Д177	200	50	3 300	16
Д181	200	50	3 860	1
Д190	200	50	4 600	3

						XXX-XX-9,0x8,	0-085		
Изм.	Кол.уч.	Лист	№Лок	Подп.	Дата	г. Санкт-Петербург			
Разра					Harre		Стадия	Стадия Лист Листов	
Проверил						Индивидуальный жилой дом	KP	25	43
Н.Кон	троль					Схема сборки чердачного перекрытия	ı Строй и Живи		Киви

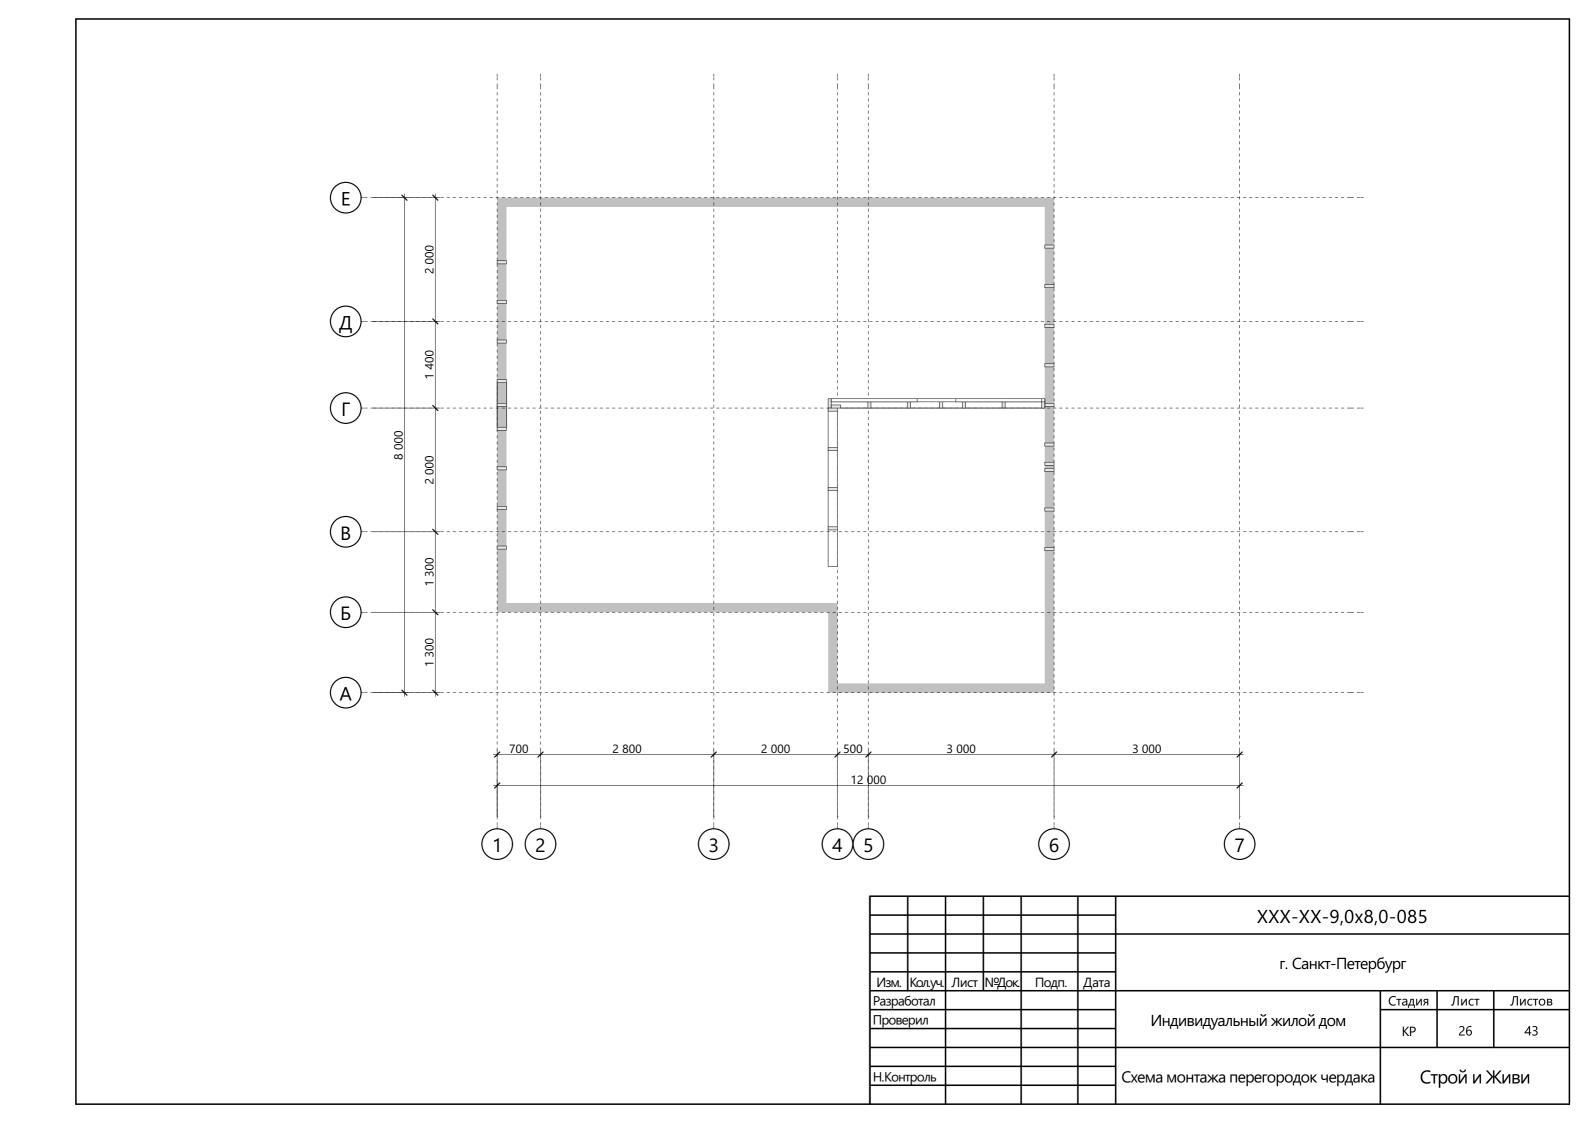

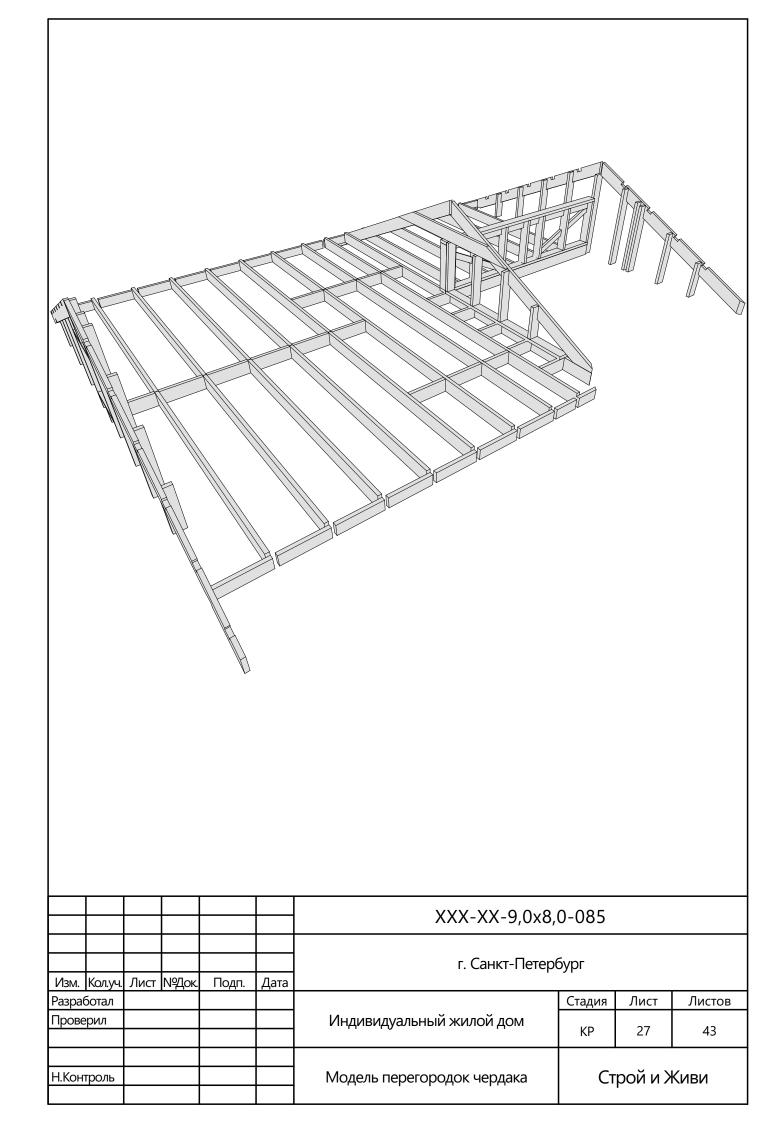


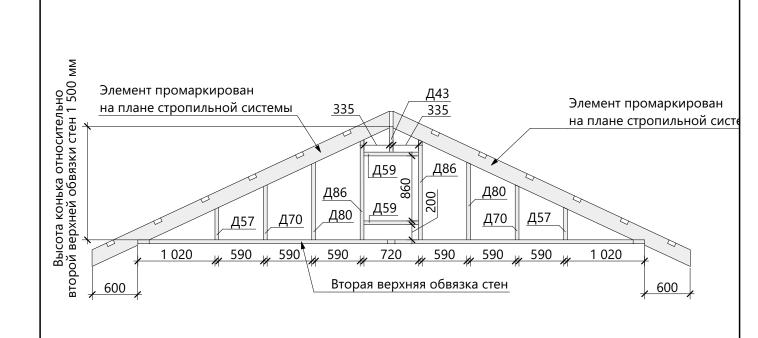


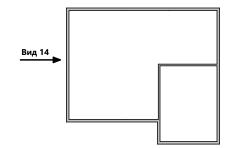

Поз.	Высота,	Толщина,	Длина,	Кол-во,
	MM	MM	ММ	шт.
Д43	150	50	340	1
Д57	150	50	620	2
Д59	150	50	720	2
Д70	150	50	920	2
Д80	150	50	1 220	2
Д86	150	50	1 520	2


						XXX-XX-9,0x8,0-085			
						г. Санкт-Петер	бург		
Изм.	Кол.уч.	Лист	№Док.	Подп.	Дата	. , ,			
Разра	ботал						Стадия	Стадия Лист Листов	
Прове	ерил					Индивидуальный жилой дом	KP 28 43		
Н.Кон	троль					Схема сборки стен - Вид 14	Строй и Живи		Киви

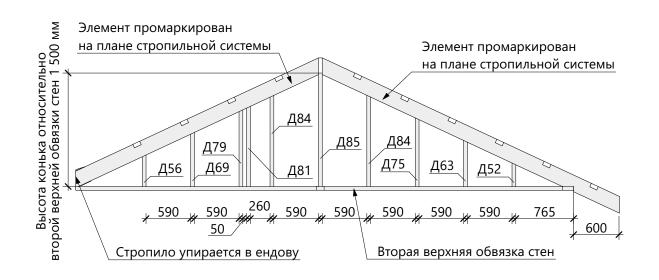


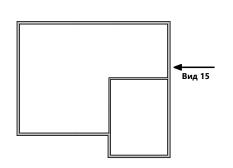

Поз.	Высота,	Толщина,	Длина,	Кол-во,
1103.	MM	MM	MM	ШТ.
Д52	150	50	500	1
Д56	150	50	610	1
Д63	150	50	800	1
Д69	150	50	910	1
Д75	150	50	1 100	1
Д79	150	50	1 210	1
Д81	150	50	1 250	1
Д84	150	50	1 400	2
Д85	150	50	1 500	1

						XXX-XX-9,0x8,0-085				
Nsw	Кол.уч.	Лист	N97ok	Подп.	Дата	г. Санкт-Петербург				
Разра		JIJICI	и док	подп	дата	Стадия Лист		Листов		
Прове	Проверил					Индивидуальный жилой дом	KP	29	43	
Н.Кон	троль					Схема сборки стен - Вид 15	Строй и Живи		Киви	

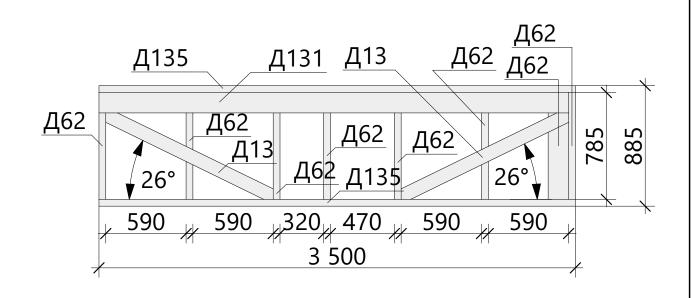


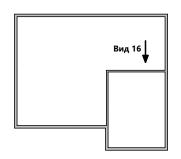


Поз.	Высота,	Толщина,	Длина,	Кол-во,
	MM	ММ	MM	шт.
Д13	100	50	1 544	2
Д62	150	50	785	8
Д131	150	50	3 450	1
Д135	150	50	3 500	2

						XXX-XX-9,0x8,0-085				
Изм.	Кол.уч.	Лист	№Лок	Подп.	Дата	г. Санкт-Петербург				
Разра				-11			Стадия Лист Листов			
Прове	Проверил					Индивидуальный жилой дом	KP	30	43	
Н.Кон	троль					Схема сборки стен - Вид 16	Строй и Живи		Киви	


Элемент промаркирован на плане стропильной системы

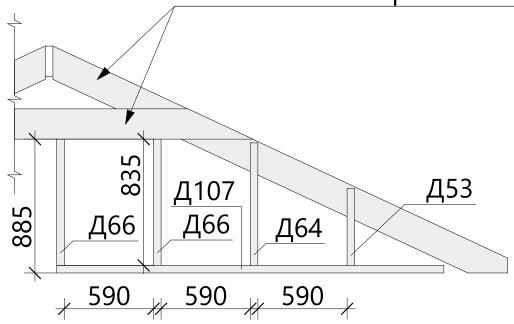

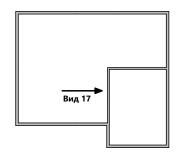

Поз.	Высота,	Толщина,	Длина,	Кол-во,
1 103.	MM	MM	MM	ШТ.
Д53	150	50	510	1
Д64	150	50	810	1
Д66	150	50	835	2
Д107	150	50	2 560	1

						XXX-XX-9,0x8,0-085				
Изм.	Кол.уч.	Лист	№Док.	Подп.	Дата	г. Санкт-Петербург				
	ботал			• •			Стадия Лист Листов			
Прове	ерил					Индивидуальный жилой дом	IOM MOD		43	
Н.Кон	троль					Схема сборки стен - Вид 17	Строй и Живи		Киви	

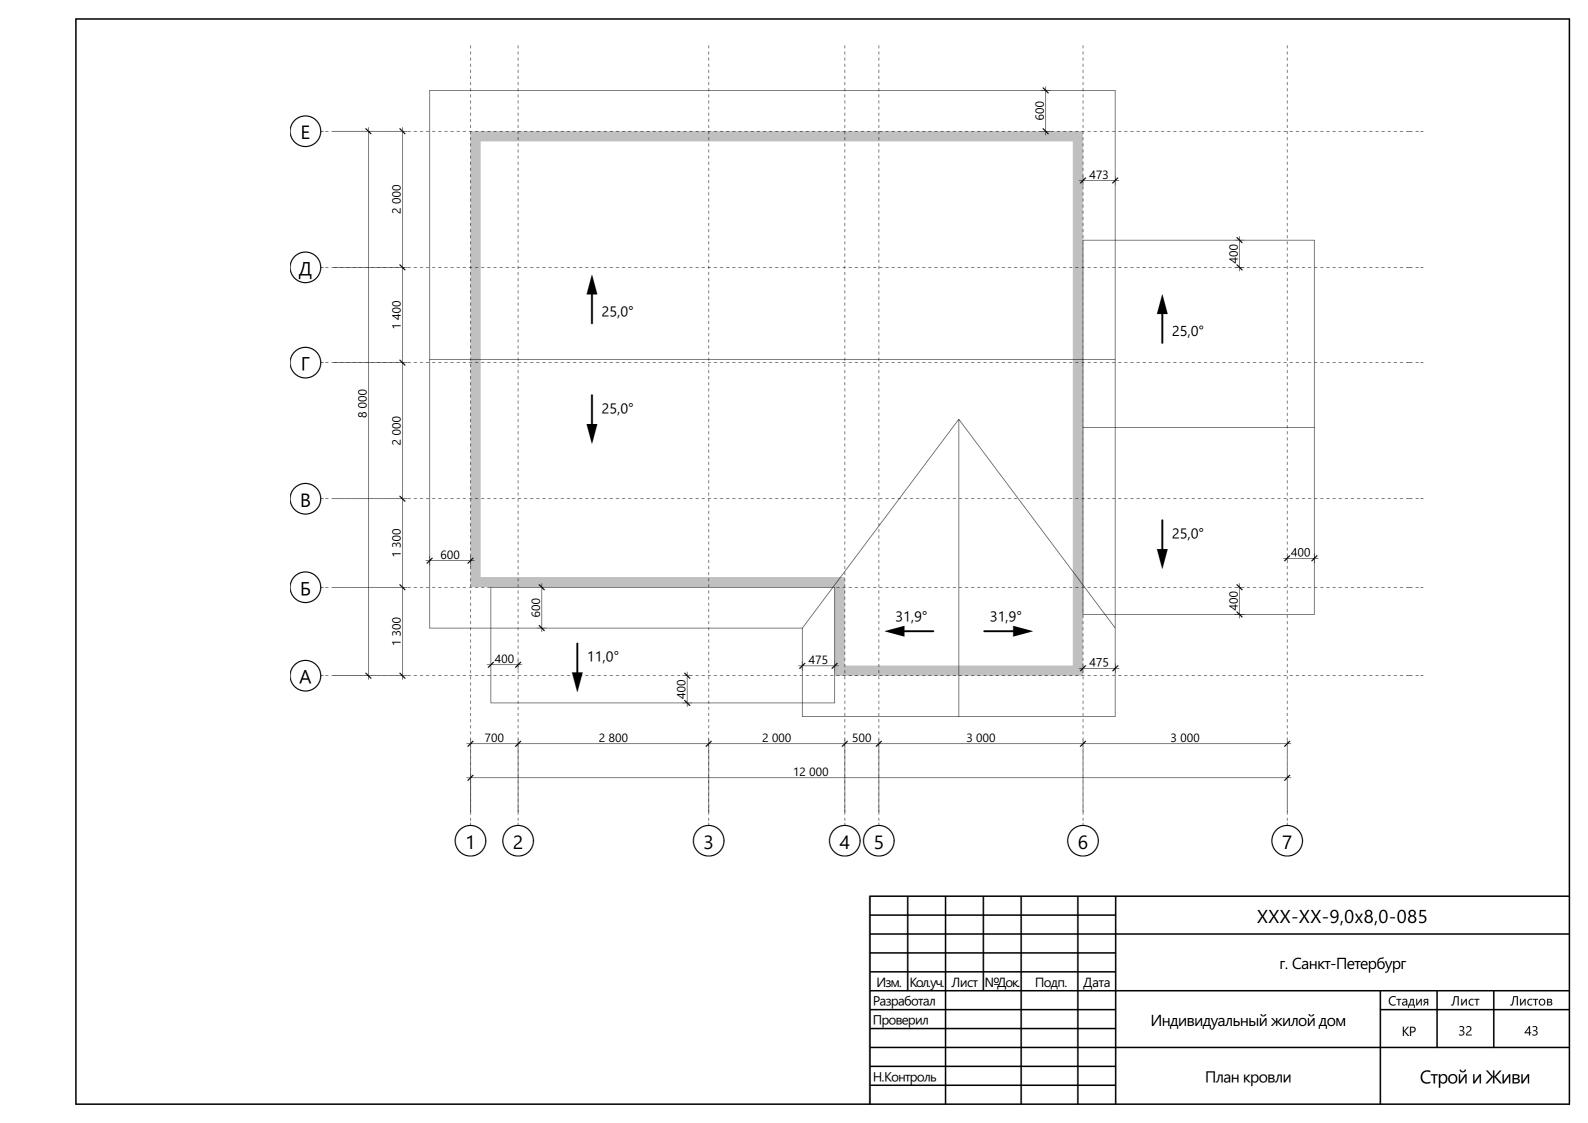

* 575 * 590 009 E Д6 Д188 2 000 Д189 Д188 Д188 Д8 Д6 Д188 **(Д**) Д172 Д172 Д172 Д172 4171 <u>Д1</u>82 Д192 (Γ) Д168 Д175 97 Д163 Д188 9廿 817 Д191 \bigcirc B 817 Д186 Д188 Д188 //Д1<u>66</u>/ Д166 ^{2/}Д167 817 Д167/ Д170 (<u>b</u>) 300 Д173 Д173 -617--139 49 (A)Д173 Д173 <u>Д1</u>74 / 475 / 2 000 +475 / 500 <u>Д1</u>74 3 000 2 800 3 000 150 (3)


Спецификация к схеме расположения стропил

Поз.	Высота,	T	_	
1102	DB.CO.a,	Толщина,	Длина,	Кол-во,
1103.	ММ	MM	MM	ШТ.
Д6	100	50	945	10
Д8	100	50	1 165	12
Д9	100	50	1 190	8
Д163	200	50	525	2
Д165	200	50	980	
Д166	200	50	1 090	2
Д167	200	50	1 650	2 2 2
Д168	200	50	1 925	2
Д170	200	50	2 215	2 2 5
Д171	200	50	2 240	2
Д172	200	50	2 695	5
Д173	200	50	2 800	4
Д174	200	50	2 830	2
Д175	200	50	2 870	2
Д178	200	50	3 485	1
Д180	200	50	3 635	1
Д182	200	50	3 950	1
Д183	200	50	4 150	2
Д184	200	50	4 185	1
Д185	200	50	4 235	1
Д186	200	50	4 310	1
Д187	200	50	4 360	1
Д188	200	50	4 430	24
Д189	200	50	4 460	3
Д191	200	50	5 500	1
Д192	200	50	6 000	1

Примечание:


1. Высоты расположения коньков указаны на схемах сборки фронтонов (листы 16, 28, 29)

						XXX-XX-9,0x8,0-085					
Изм.	Кол.уч.	Лист	№Док.	Подп.	Дата	г. Санкт-Петербург					
Разра				• •			Стадия	Стадия Лист Листов			
Прове	ерил					Индивидуальный жилой дом	KP 33 43		43		
Н.Кон	троль					Схема расположения элементов стропильной системы	Строй и Живи		Киви		

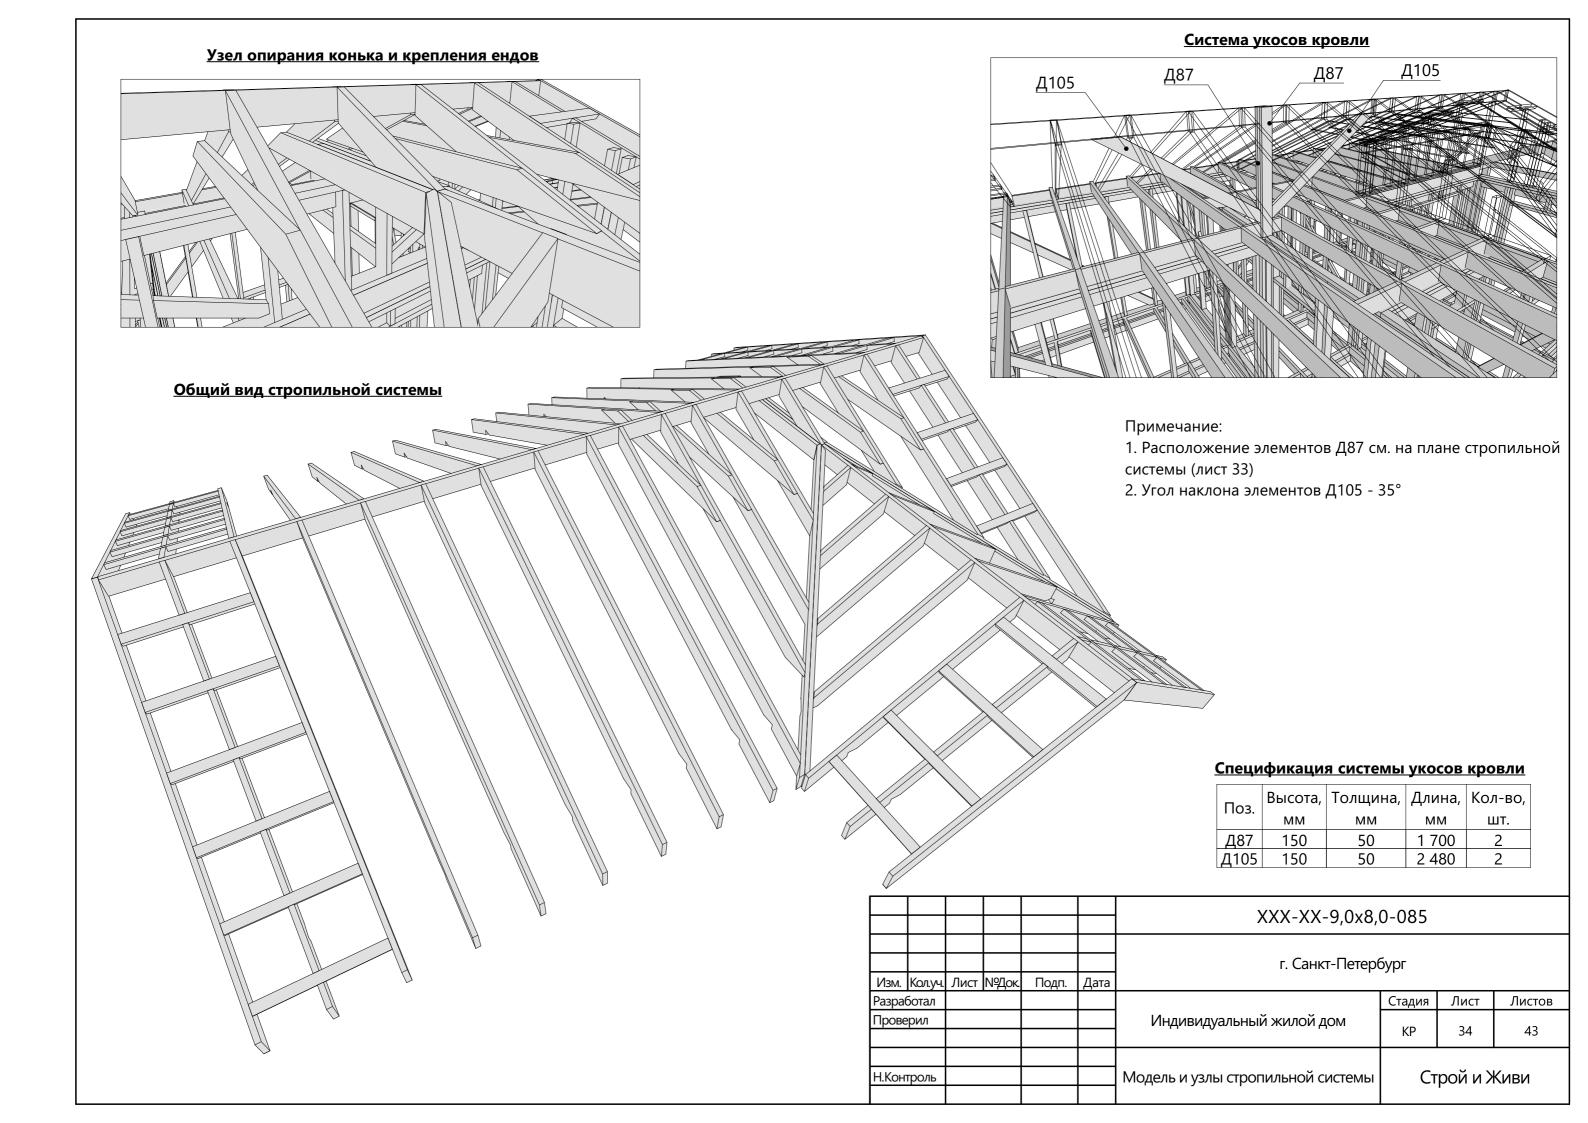


КрыльцоД36 Б1 Балку зарезать в стойку стены


Опорные элементы стропильной системы террасы

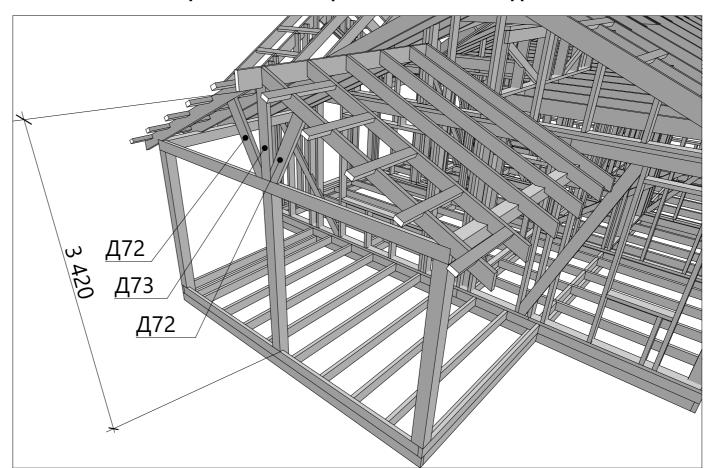

<u>Teppaca</u>

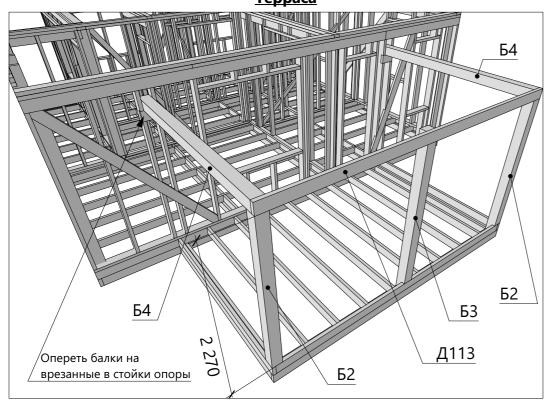


Конек террасы закрепить между стойками фронтона:

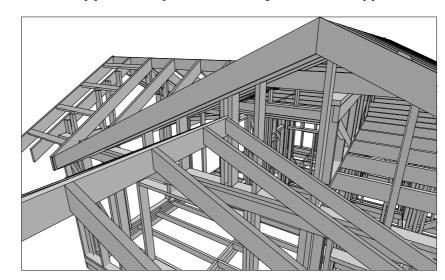


Спецификация элементов террасы и крыльца


Поз.	Высота,	Толщина,	Длина,	Кол-во,
1103.	MM	ММ	ММ	ШТ.
Б1	150	150	2 230	2
Б2	150	150	2 420	2
Б3	150	150	2 570	1
Б4	150	150	3 100	2
Б5	150	150	5 150	1
Д36	100	50	5 200	1
Д72	150	50	965	2
Д73	150	50	1 040	1
Д147	150	50	4 700	1


Опирание столбов на обвязку

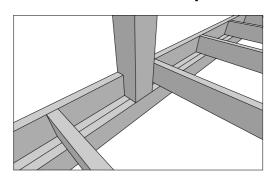

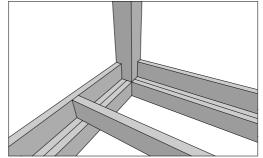

						XXX-XX-9,0x8,0-085				
Изм.	Кол.уч.	Лист	№Док	Подп.	Дата	г. Санкт-Петербург				
Разра	ботал						Стадия Лист Листов			
Прове	рил					Индивидуальный жилой дом	 		43	
Н.Кон	гроль					Конструкция террасы и крыльца	Строй и Живи		Киви	

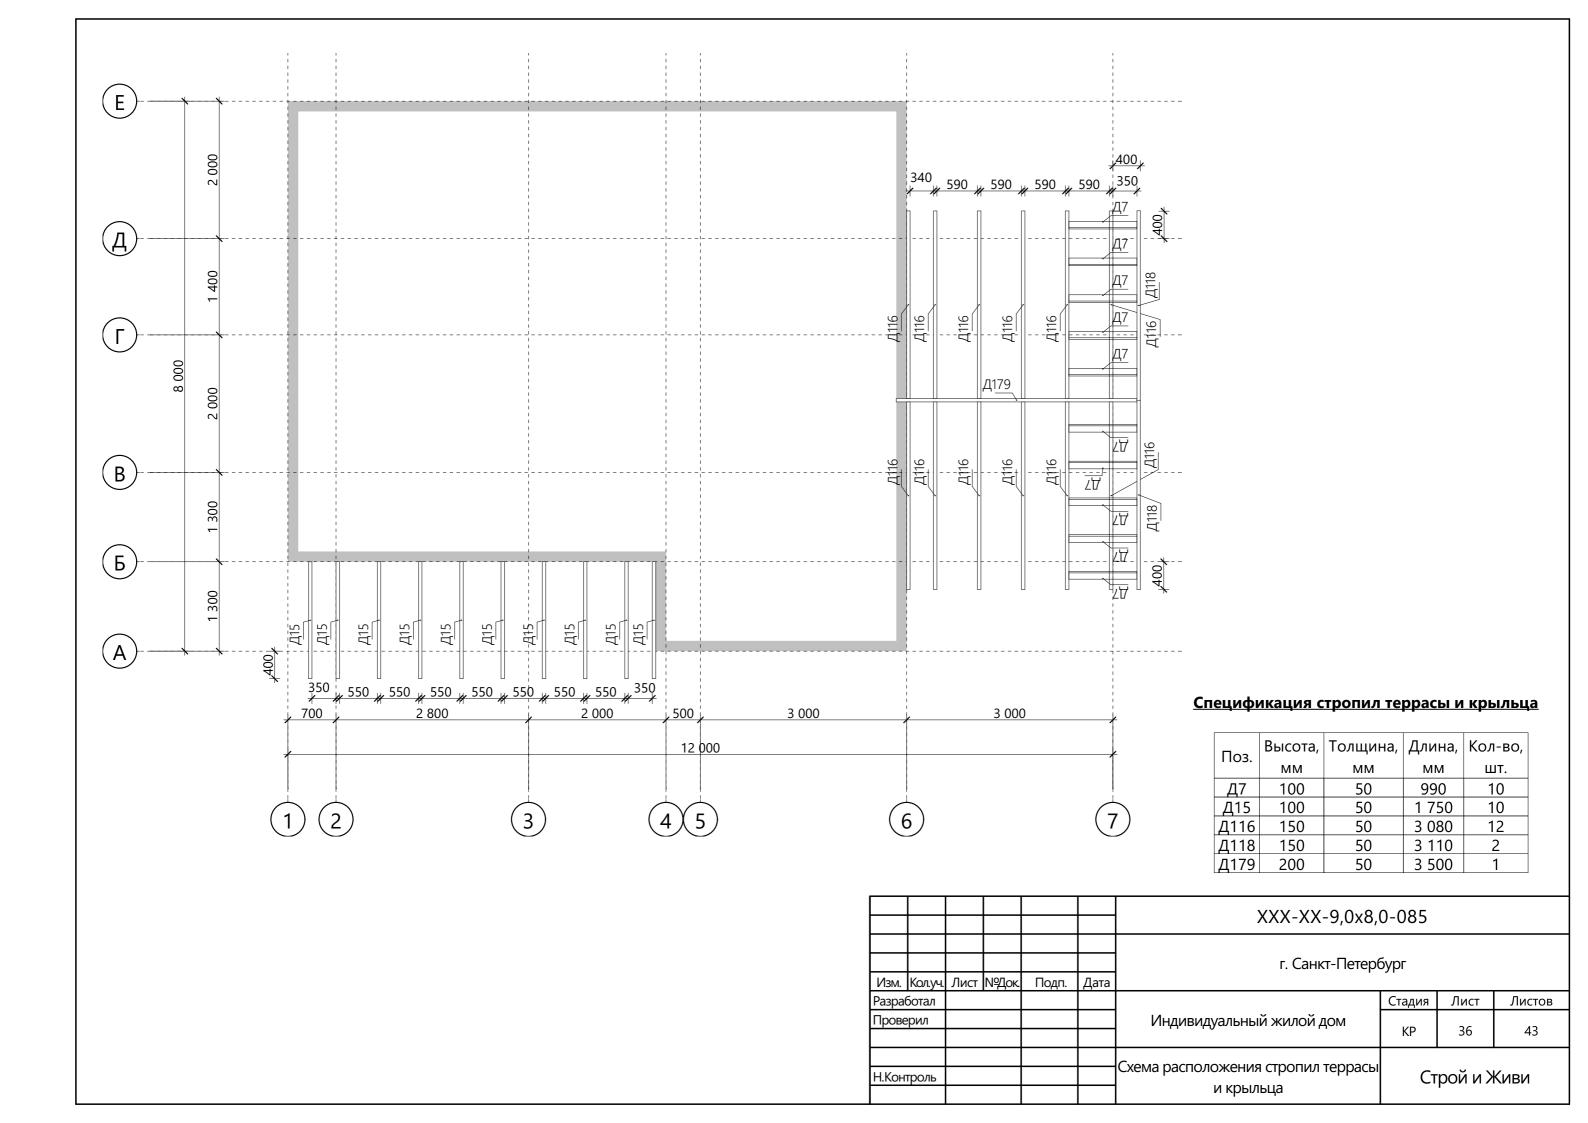

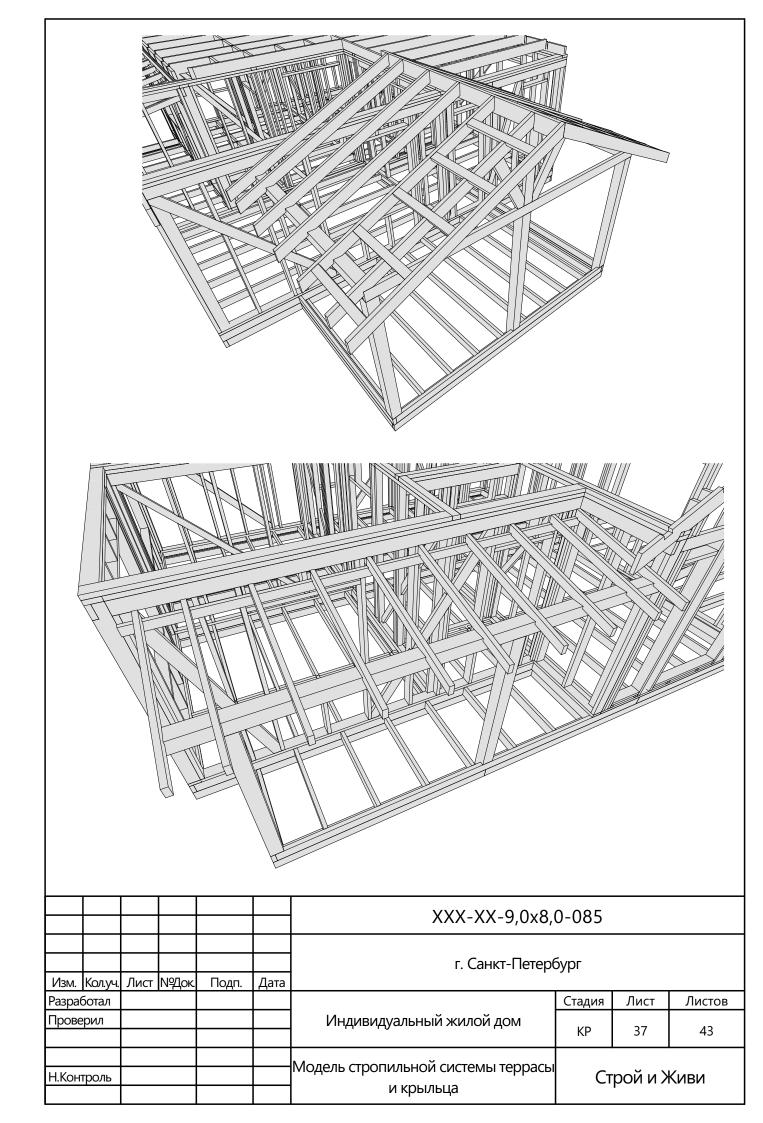

Поз.	Обоз	начение		Наименование	Длина, мм	K	ОЛ-ВО, ШТ.
Б1			Бр	рус, сечение 150 x 150 мм	2 230		2
Б2				рус, сечение 150 х 150 мм	2 420		2
Б3				рус, сечение 150 х 150 мм	2 570		1
Б4				рус, сечение 150 х 150 мм	3 100		2
Б5				рус, сечение 150 х 150 мм	5 150		1
Б6				русок, сечение 50 х 50 мм	150		2
Б7				русок, сечение 50 х 50 мм	1 450		 1
Д0				оска, сечение 150 х 50 мм	50		6
Д1				оска, сечение 100 х 50 мм	150		2
Д2				оска, сечение 100 х 50 мм	400		1
Д3				оска, сечение 100 х 50 мм	450		4
				оска, сечение 100 х 50 мм	780		1
Д4				оска, сечение 100 х 50 мм	880		3
Д5				•	945		10
Д6				оска, сечение 100 х 50 мм			
Д7				оска, сечение 100 х 50 мм	990		10
Д8				оска, сечение 100 х 50 мм	1 165		12
Д9				оска, сечение 100 х 50 мм	1 190		8
Д10				оска, сечение 100 х 50 мм	1 200		1
Д11				оска, сечение 100 х 50 мм	1 300		3
Д12				оска, сечение 100 х 50 мм	1 305		1
Д13				оска, сечение 100 х 50 мм	1 544		2
Д14				оска, сечение 100 х 50 мм	1 550		1
Д15			Д	оска, сечение 100 х 50 мм	1 750		10
Д16			Д	оска, сечение 100 х 50 мм	1 800		2
Д17			Д	оска, сечение 100 х 50 мм	1 890		1
Д18			Д	оска, сечение 100 х 50 мм	1 900		1
Д19			Д	оска, сечение 100 х 50 мм	2 000		4
Д20			Д	оска, сечение 100 х 50 мм	2 300		2
Д21			Д	оска, сечение 100 х 50 мм	2 500		1
Д22			Д	оска, сечение 100 х 50 мм	2 600		1
Д23			Д	оска, сечение 100 х 50 мм	2 650		65
Д24				оска, сечение 100 х 50 мм	3 000		1
Д25				оска, сечение 100 х 50 мм	3 150		4
Д26				оска, сечение 100 х 50 мм	3 236		1
Д27				оска, сечение 100 х 50 мм	3 330		1
Д28				оска, сечение 100 х 50 мм	3 343		<u>·</u> 1
Д29				оска, сечение 100 х 50 мм	3 350		2
Д30				оска, сечение 100 х 50 мм	3 450		2
Д31				оска, сечение 100 х 50 мм	3 600		1
Д31				оска, сечение 100 х 50 мм	3 651		1
					4 148	+	<u> </u>
Д33				оска, сечение 100 х 50 мм	4 510	-	<u> </u>
Д34				оска, сечение 100 х 50 мм	5 095		1
Д35				оска, сечение 100 х 50 мм		-	I
Д36			Д	оска, сечение 100 х 50 мм	5 200		I
				VVV VV 0 0	0 0 000		
				XXX-XX-9,0x	.0,U-U03		
				- C D-	ank. 112 -		
Изм. Кол.уч.	Лист NºЛс	ж. Подп.	Дата	г. Санкт-Пет	ероурі		
Разработал					Стадия Л	ист	Листов
Проверил				Индивидуальный жилой дом	,,		
1,525,570				· ····································	KP :	38	43
Н.Контроль			<u> </u>	Спецификация материалов 1	Строї	йи>	Киви

Поз.	Обозна	ачение		Наименование	Длина, к	им	 Кол-во, шт.
Д37			П	оска, сечение 150 х 50 мм	50		5
Д37				оска, сечение 150 х 50 мм			6
				оска, сечение 150 х 50 мм оска, сечение 150 х 50 мм	100		4
Д39					240		4 1
Д40				оска, сечение 150 х 50 мм	250		3
Д41				оска, сечение 150 х 50 мм			<u>3</u> 11
Д42				оска, сечение 150 х 50 мм	290		11
Д43				оска, сечение 150 x 50 мм	340		I
Д44				оска, сечение 150 х 50 мм	350		1
Д45				оска, сечение 150 х 50 мм	360		2
Д46				оска, сечение 150 х 50 мм	360		1
Д47				оска, сечение 150 х 50 мм	370		1
Д48				оска, сечение 150 х 50 мм	390		1
Д49			Д	оска, сечение 150 х 50 мм	410		1
Д50			Д	оска, сечение 150 х 50 мм	450		3
Д51			Д	оска, сечение 150 х 50 мм	470		4
Д52			Д	оска, сечение 150 х 50 мм	500		1
Д53			Д	оска, сечение 150 х 50 мм	510		2
Д54				оска, сечение 150 х 50 мм	540		4
Д55				оска, сечение 150 х 50 мм	590		52
Д56				оска, сечение 150 х 50 мм	610		1
Д57				оска, сечение 150 х 50 мм	620		2
Д58				оска, сечение 150 х 50 мм	715		 1
Д59				оска, сечение 150 х 50 мм	720		2
Д60				оска, сечение 150 х 50 мм	740		7
Д61				оска, сечение 150 х 50 мм	750		10
Д62				оска, сечение 150 х 50 мм	785		8
				оска, сечение 150 х 50 мм оска, сечение 150 х 50 мм	800		0 1
Д63				•			<u>'</u> 1
Д64				оска, сечение 150 х 50 мм	810		<u> </u>
Д65				оска, сечение 150 х 50 мм	820		2
Д66				оска, сечение 150 х 50 мм	835		2
Д67				оска, сечение 150 x 50 мм	840		1
Д68				оска, сечение 150 х 50 мм	890		1
Д69				оска, сечение 150 х 50 мм	910		1
Д70				оска, сечение 150 х 50 мм	920		2
Д71				оска, сечение 150 х 50 мм	950		1
Д72			Д	оска, сечение 150 х 50 мм	965		2
Д73			Д	оска, сечение 150 х 50 мм	1 040		1
Д74			Д	оска, сечение 150 х 50 мм	1 050		2
Д75			Д	оска, сечение 150 х 50 мм	1 100		3
Д76			Д	оска, сечение 150 х 50 мм	1 150		1
Д77				оска, сечение 150 х 50 мм	1 175		12
Д78				оска, сечение 150 х 50 мм	1 200		3
Д79				оска, сечение 150 х 50 мм	1 210		1
Д80				оска, сечение 150 х 50 мм	1 220		2
			, r	,		1	
				XXX-XX-9,0x	8,0-085		
				г. Санкт-Пет	ербург		
Изм. Кол.уч.	Лист N9Док.	Подп.	Дата		1 71		
Разработал	1	11			Стадия	Лист	Листов
Проверил				Индивидуальный жилой дом			
					KP	39	43
Н.Контроль				Спецификация материалов 2	Ст	рой и	Живи

Поз.	Обозна	ачение		Наименование	Длина, м	1М	Кол-во, шт.
Д81			Л	оска, сечение 150 х 50 мм	1 250		10
Д82				оска, сечение 150 х 50 мм	1 300		6
Д83				оска, сечение 150 х 50 мм	1 340		3
Д84				оска, сечение 150 х 50 мм	1 400		2
Д85				оска, сечение 150 х 50 мм	1 500		<u></u>
Д86				оска, сечение 150 х 50 мм	1 520		2
Д87				оска, сечение 150 х 50 мм	1 700		2
Д88				оска, сечение 150 х 50 мм	1 750		6
Д89				оска, сечение 150 х 50 мм	1 760		1
Д90				оска, сечение 150 х 50 мм	1 765		<u>'</u> 1
				оска, сечение 150 х 50 мм	1 790		6
Д91							2
Д92				оска, сечение 150 х 50 мм	1 800		2
Д93				оска, сечение 150 х 50 мм	1 825		<u> </u>
Д94				оска, сечение 150 х 50 мм	1 850		
Д95				оска, сечение 150 х 50 мм	1 900		3
Д96				оска, сечение 150 х 50 мм	1 950		4
Д97				оска, сечение 150 х 50 мм	2 000		1
Д98				оска, сечение 150 х 50 мм	2 025		15
Д99				оска, сечение 150 х 50 мм	2 075		1
Д100				оска, сечение <u>150 х 50 мм</u>	2 175		2
Д101				оска, сечение 150 х 50 мм	2 300		2
Д102				оска, сечение 150 х 50 мм	2 350		11
Д103				оска, сечение 150 х 50 мм	2 400		1
Д104			Д	оска, сечение 150 х 50 мм	2 475		3
Д105			Д	оска, сечение 150 х 50 мм	2 480		2
Д106			Д	оска, сечение 150 х 50 мм	2 500		1
Д107			Д	оска, сечение 150 х 50 мм	2 560		1
Д108			Д	оска, сечение 150 х 50 мм	2 650		57
Д109			Д	оска, сечение 150 х 50 мм	2 660		1
Д110			Д	оска, сечение 150 х 50 мм	2 710		2
Д111			До	оска, сечение 150 х 50 мм	2 760		1
Д112			До	оска, сечение 150 х 50 мм	2 850		3
Д113			До	оска, сечение 150 х 50 мм	2 950		12
Д114			До	оска, сечение 150 х 50 мм	3 000		5
Д115				оска, сечение 150 х 50 мм	3 025		1
Д115а				оска, сечение 150 х 50 мм	3 025		1
Д116				оска, сечение 150 х 50 мм	3 080		12
Д117				оска, сечение 150 х 50 мм	3 080		2
Д118				оска, сечение 150 х 50 мм	3 110		2
Д118а				оска, сечение 150 х 50 мм	3 136		 1
Д119				оска, сечение 150 х 50 мм	3 150		3
Д120				оска, сечение 150 х 50 мм	3 151		<u>5</u> 1
Д121				оска, сечение 150 х 50 мм	3 225		4
Д122				оска, сечение 150 х 50 мм	3 275		 5
H''				JONA, CORCINIC I JO A JO MINI	3 213		J
				VVV VV 0 0.	ער טפר		
				XXX-XX-9,0x	.0,0-005		
Mark Marris	Пист МОЛан	Пол-	Лото	г. Санкт-Пет	ербург		
 	Лист №Док	Подп.	Дата		CTOTAL	Пист	Пистоп
Разработал				Mugapasyon www.www.com	Стадия	Лист	Листов
Проверил				Индивидуальный жилой дом	KP	40	43
							_1
Н.Контроль				Спецификация материалов 3	Стг	оой и	Живи
				. , , , , , , , , , , , , , , , , , , ,		· * •	

Поз	3.	Обозн	ачение		Наименование	Длина, м	1M	 Кол-во, шт.
Д12	2			П	оска, сечение 150 х 50 мм	3 300		<u>·</u> 1
Д12					оска, сечение 150 х 50 мм	3 325		<u> </u>
Д12					оска, сечение 150 х 50 мм	3 350		6
Д12					оска, сечение 150 х 50 мм	3 375		4
Д12					оска, сечение 150 х 50 мм	3 3 3 9 5		1
					оска, сечение 150 х 50 мм	3 400		1
Д12						3 425		<u> </u>
Д12					оска, сечение 150 х 50 мм		+	2
Д13					оска, сечение 150 х 50 мм	3 440		2
Д13					оска, сечение 150 х 50 мм	3 450	-	
Д13					оска, сечение 150 х 50 мм	3 465		I
Д13					оска, сечение 150 х 50 мм	3 465		1
Д13					оска, сечение 150 х 50 мм	3 475		4
Д13					оска, сечение 150 х 50 мм	3 500		4
Д13					оска, сечение 150 х 50 мм	3 524		1
Д13					оска, сечение 150 х 50 мм	3 600		2
Д13					оска, сечение 150 х 50 мм	3 708		1
Д13					оска, сечение 150 х 50 мм	3 990		2
Д14					оска, сечение 150 х 50 мм	4 500		2
Д14					оска, сечение 150 х 50 мм	4 525		1
Д14					оска, сечение 150 х 50 мм	4 575		9
Д14					оска, сечение 150 х 50 мм	4 600		3
Д14				Д	оска, сечение 150 х 50 мм	4 625		1
Д14	5			Д	оска, сечение 150 х 50 мм	4 650		1
Д14	6			Д	оска, сечение 150 х 50 мм	4 675		1
Д14	7			Д	оска, сечение 150 х 50 мм	4 700		2
Д14	8			Д	оска, сечение 150 х 50 мм	5 235		1
Д14	9			Д	оска, сечение 150 х 50 мм	5 235		1
Д15	0			Д	оска, сечение 150 х 50 мм	5 350		4
Д15	1			Д	оска, сечение 150 х 50 мм	5 375		1
Д15	2			Д	оска, сечение 150 х 50 мм	5 425		9
Д15				До	оска, сечение 150 х 50 мм	5 450		1
Д15	4			До	оска, сечение 150 х 50 мм	5 540		1
Д15	5			Д	оска, сечение 150 х 50 мм	5 600		1
Д15	6			До	оска, сечение 150 х 50 мм	5 825		2
Д15				Д	оска, сечение 150 х 50 мм	5 875		2
Д15					оска, сечение 150 х 50 мм	5 925		1
Д15					оска, сечение 150 х 50 мм	5 940		1
Д16					оска, сечение 150 х 50 мм	5 985		1
Д16					оска, сечение 200 х 50 мм	410		1
Д16					оска, сечение 200 х 50 мм	460		6
Д16					оска, сечение 200 х 50 мм	525		2
Д16					оска, сечение 200 х 50 мм	590		10
Д16					оска, сечение 200 х 50 мм	980		<u></u> 1
Д16					оска, сечение 200 х 50 мм	1 090		2
					20.12, 20 10.17.0 200 % 30 191191	. 030		<u> </u>
					XXX-XX-9,0x	28 0-085		
					7,			
					г. Санкт-Пет	ербург		
Изм. Ко	ол.уч.	Лист №Док.	Подп.	Дата	carner rier	- I J P'		
Разрабо		, , ,	· · ·			Стадия	Лист	Листов
Провери					Индивидуальный жилой дом			
					11 10 ··· ··· ··· ··· ·· · · · · · · · ·	KP	41	43
Н.Контр	ОЛЬ				Спецификация материалов 4	Ст	оой и	Живи

Поз.	Обозначение	Наименование	Длина, мм	Кол-во, шт.
Д167		Доска, сечение 200 х 50 мм	1 650	2
Д168		Доска, сечение 200 x 50 мм	1 925	2
Д169		Доска, сечение 200 х 50 мм	2 000	3
Д170		Доска, сечение 200 x 50 мм	2 215	2
Д171		Доска, сечение 200 х 50 мм	2 240	2
Д172		Доска, сечение 200 х 50 мм	2 695	5
Д173		Доска, сечение 200 х 50 мм	2 800	4
Д174		Доска, сечение 200 х 50 мм	2 830	2
Д175		Доска, сечение 200 х 50 мм	2 870	2
Д176		Доска, сечение 200 х 50 мм	3 050	1
Д177		Доска, сечение 200 х 50 мм	3 300	16
Д178		Доска, сечение 200 х 50 мм	3 485	1
Д179		Доска, сечение 200 х 50 мм	3 500	1
Д180		Доска, сечение 200 х 50 мм	3 635	1
Д181		Доска, сечение 200 х 50 мм	3 860	1
Д182		Доска, сечение 200 х 50 мм	3 950	1
Д183		Доска, сечение 200 х 50 мм	4 150	2
Д184		Доска, сечение 200 х 50 мм	4 185	1
Д185		Доска, сечение 200 х 50 мм	4 235	1
Д186		Доска, сечение 200 х 50 мм	4 310	1
Д187		Доска, сечение 200 х 50 мм	4 360	1
Д188		Доска, сечение 200 х 50 мм	4 430	24
Д189		Доска, сечение 200 х 50 мм	4 460	3
Д190		Доска, сечение 200 х 50 мм	4 600	3
Д191		Доска, сечение 200 х 50 мм	5 500	1
Д192		Доска, сечение 200 х 50 мм	6 000	1

						XXX-XX-9,0x8,0-085						
Изм.	Кол.уч.	Лист	№Док	Подп.	Дата	г. Санкт-Петер	бург					
Разра				-11			Стадия	Лист	Листов			
Прове	ерил					Индивидуальный жилой дом	KP	42	43			
Н.Кон	троль					Спецификация материалов 5	Строй и Живи		Киви			

Nº	Тип пиломатериала	Объем, дм ³
1	Брус, сечение 150 x 150 мм	522,45
2	Доска, сечение 200 x 50 мм	3160,81
3	Доска, сечение 150 x 50 мм	7435,75
4	Доска, сечение 100 x 50 мм	1699,84
5	Брусок, сечение 50 х 50 мм	4,37
	Итого:	12823,23

						XXX-XX-9,0x8,0-085					
Изм.	Кол.уч.	Лист	№Док.	Подп.	Дата	г. Санкт-Петер(бург				
	ботал						Стадия	Стадия Лист Листов			
Прове	ерил					Индивидуальный жилой дом	KP	43	43		
Н.Кон	проль					Итоговая спецификация	Строй и Живи		Киви		