



QD1 (Quadro Geral)

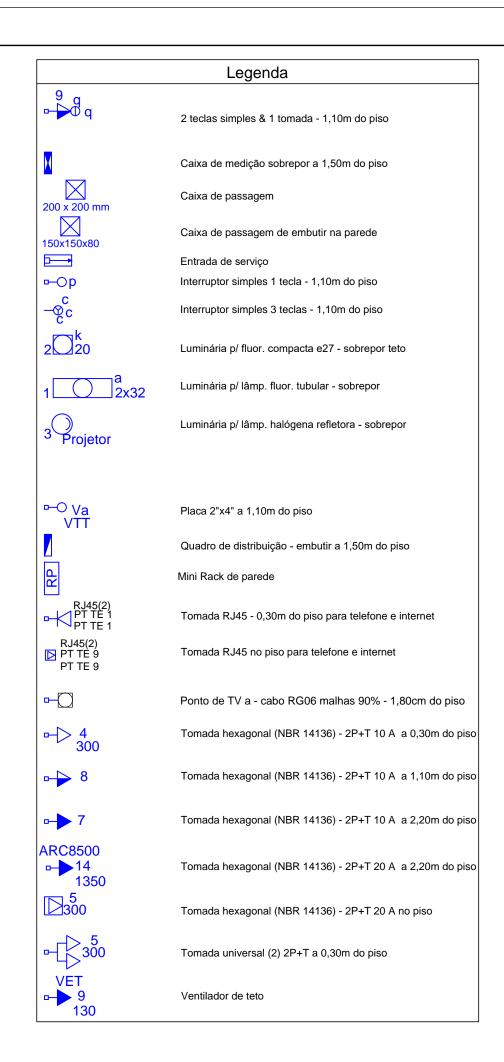

Planta baixa - Projeto elétrico e lógica escala 1:50

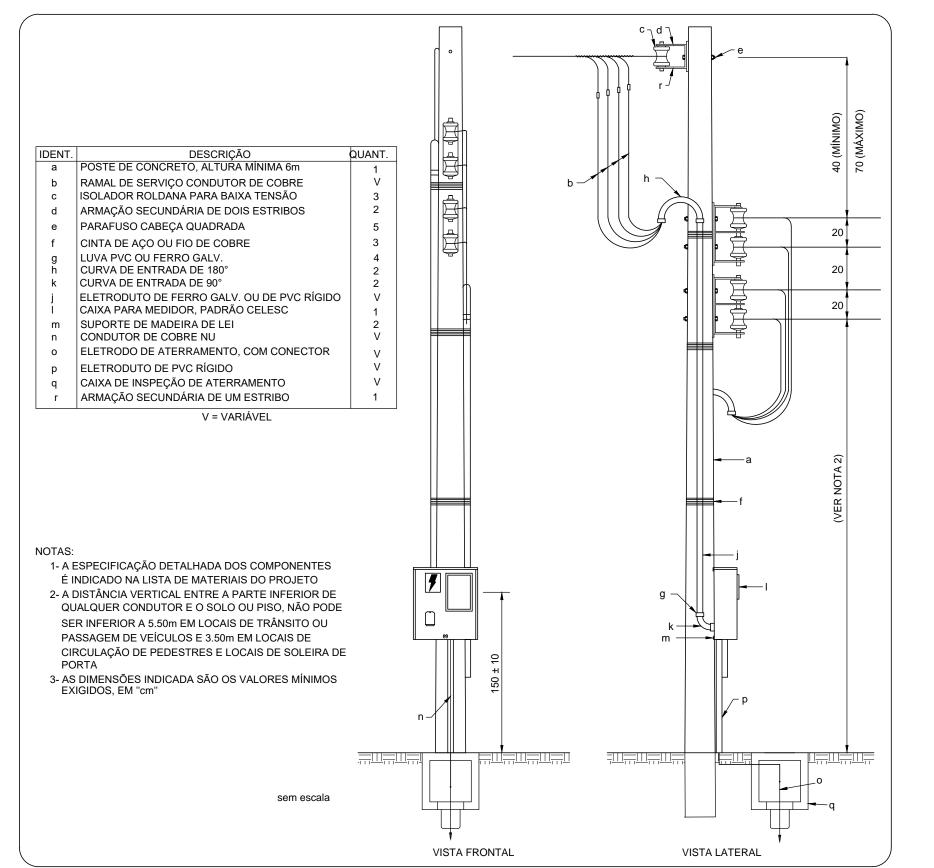


FORNECIMENTO EM TENSÃO SECUNDÁRIA - MEDIÇÃO À 4 FIOS - INSTALAÇÃO EM POSTE

QM1 50 A 12 KA 111 T 10	50 A 12 kA DPS 275 V - 40 KA	10 A 25 A DR 16 A 25 A DR	1.5	(1960 W) S 4 (TUG' Sala multiuso) (1800 W) 5 (TUG's Sala da equipe técnica) (1800 W) 6 (TUG's - S. AT. IND.\ S.AT. Familiar) (1350 W) 10 (TUE - Ar. Condicionado S. AT. IND. 01) (1350 W) 11 (TUE - Ar. Condicionado S. AT. IND. 02) (1350 W) 12 (TUE - Ar. Cond. Sala técnica) (1350 W) R 12 (TUE - Ar. Cond. S. AT. Familiar) (1350 W) R 13 (TUE - Ar. Cond. S. AT. Familiar) (1350 W) R 14 (TUE - Ar Cond. S. administrativa) (1400 W) R 15 (TUE - Ar Cond. Recepção) (1400 W) R 16 (TUE - Ar Cond. Sala multiuso) (500 W) R 17 (Iluminação de emergência) (600 W) R 3 (Projetores) (2200 W) S 8 (TUG's - WC\ Á. Serv.\Circulação)
			2.5	3
		25 A • • • • • • • • • • • • • • • • • •		(2000 W) T 7 (TUG's - Cozinha)
	 		2.5	(2530 W) T 9 (TUG's - Recepção e S. Administração)


(820 W) 1 (Iluminação 01)

								(Qua	dro d	de C	arga	s (Q[D1)											
Circuito	Descrição	Esquema	Método	V	Ilu	ıminação	(W)			Toma	idas (V	N)	•	Pot. total.	Pot. total.	Fases	Pot R	Pot S	FCT	FCA	ln'	Seção	lc	Disj	dV tota
	-		de inst.	(V)	20	32	300	100	130	300	600	1350	1400	(VA)	(W)		(W)	(W)			(A)	(mm2)	(A)	(A)	(%)
1	Iluminação 01	F+N	B1	220 V	9	20								820	820	S		820	1.00	0.60	4.7	1.5	17.5	10.0	1.82
2	Iluminação 02	F+N	B1	220 V	9	18								756	756	Т			1.00	0.60	4.6	1.5	17.5	10.0	1.50
3	Projetores	F+N	B1	220 V			2							600	600	R	600		1.00	1.00	0.9	1.5	17.5	10.0	1.42
4	TUG' Sala multiuso	F+N+T	B1	220 V				5	2	4				2261	1960	S		1760	1.00	0.60	14.4	2.5	24.0	10.0	2.46
5	TUG's Sala da equipe técnica	F+N+T	B1	220 V				3		5				2222	1800	Т			1.00	0.60	16.8	2.5	24.0	16.0	2.56
6	TUG's - S. AT. IND.\ S.AT. Familiar	F+N+T	B1	220 V				9		3				2167	1800	S		1800	1.00	0.60	11.8	2.5	24.0	10.0	1.69
7	TUG's - Cozinha	F+N+T	B1	220 V				2			3			2222	2000	Т			1.00	0.70	14.4	2.5	24.0	16.0	2.05
8	TUG's - WC\ Á. Serv.\Circulação	F+N+T	B1	220 V				4			3			2444	2200	S		2200	1.00	0.60	14.4	2.5	24.0	16.0	1.64
9	TUG's - Recepção e S. Administração	F+N+T	B1	220 V				14	1	3				2824	2430	Т			1.00	0.60	22.1	2.5	24.0	16.0	1.90
10	TUE - Ar. Condicionado S. AT. IND. 01	F+N+T	B1	220 V								1		1500	1350	Т			1.00	0.60	11.4	2.5	24.0	10.0	1.65
11	TUE - Ar. Condicionado S. AT. IND. 02	F+N+T	B1	220 V								1		1500	1350	S		1350	1.00	0.60	11.4	2.5	24.0	10.0	1.80
12	TUE - Ar. Cond. Sala técnica	F+N+T	B1	220 V								1		1500	1350	R	1350		1.00	0.60	11.4	2.5	24.0	10.0	2.13
13	TUE - Ar. Cond. S. AT. Familiar	F+N+T	B1	220 V								1		1500	1350	R	1350		1.00	0.60	11.4	2.5	24.0	10.0	1.89
14	TUE - Ar Cond. s. administrativa	F+N+T	B1	220 V								1		1500	1350	R	1350		1.00	0.60	11.4	2.5	24.0	10.0	1.72
15	TUE - Ar Cond. Recepção	F+N+T	B1	220 V									1	1556	1400	R	1400		1.00	0.60	11.8	2.5	24.0	10.0	1.70
16	TUE - Ar Cond. Sala multiuso	F+N+T	B1	220 V									1	1556	1400	R	1400		1.00	0.60	11.8	2.5	24.0	10.0	2.26
17	Iluminação de emergência	F+N+T	B1	220 V				5						569	500	R	500		1.00	0.60	3.5	2.5	24.0	10.0	1.44
TOTAL					18	38	2	41	3	15	6	5	2	27497	24416	R+S+T	7550	7976							

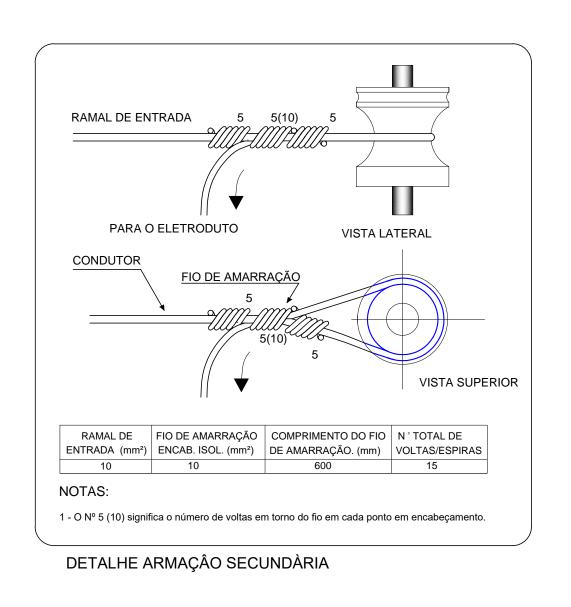

Quadro de Den	nanda (QD1)		
Tipo de carga	Potência instalada	Fator de demanda	Demanda
	(kVA)	(%)	(kVA)
Uso especifico	10.61	100	10.61
Iluminação e TUG's (Escritórios e salas comerciais)	12.00	100	12.00
	4.89	50	2.45
		TOTAL	25.06



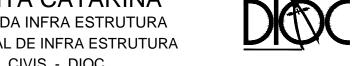

	AMENTO ESTADUAL RIA DE OBRAS (RA <u> </u>	3
NOME DO PROJETO : DA ASSISTÊNCIA SOC	SST - SECRETARIA CIAL, TRABALHO E HAB		REF.:	
LOCAL: DIVERSAS LOCA	LIDADES DO ESTADO			
TIPO DE PROJETO:	ROJETO ELÉTRICO			
CARACTERÍSTICAS: P	ROJETO PADRÃO -	CREAS		
Pl	_ANTA BAIXA\DIAGF	RAMA UNIFILAR	1	
Q	UADROS\LEGENDA	E DETALHES		
AUTOR DO PROJETO:	ENG. CIVIL ROBERTO DANIEI CREA/SC 041750-9	_ GEVAERD	•	
	AVALIUS ENGENHARIA E AVA	LIAÇÕES LTDA		1
ÁREA: 220,04 m²	ESCALA: INDICADA	DATA: ABRIL/2017	DES. EDVANIO PACH	HECO

FORMATO A1 - INTERNO: 801 x 574 mm. EXTERNO: 841 x 594 mm.