# ООО "ДСИ плюс"

ООО "Военторг-Рител"
Перепланировка нежилого помещения по адресу:
Липецкая обл., г. Липецк, территория Военный городок № 1,
д.163а



АРХИТЕКТУРНЫЕ РЕШЕНИЯ - АР

# ООО "ДСИ плюс"

ООО "Военторг-Рител"
Перепланировка нежилого помещения по адресу:
Липецкая обл., г. Липецк, территория Военный городок № 1,
д.163а



## АРХИТЕКТУРНЫЕ РЕШЕНИЯ - АР


Руководитель	Мамонов А.В.
Архитектор проекта	Крамарь В.Б.

#### ВЕДОМОСТЬ ССЫЛОЧНЫХ И ПРИЛАГАЕМЫХ ДОКУМЕНТОВ

Обозначение	Наименование	Прим.
Серия 2.244-1 в.5	Детали полов общественных зданий	
Серия 2.230-1	Детали стен и перегородок общественных зданий	
Серия 2.260-1 в.6	Детали покрытий общественных зданий	
ГОСТ 31173-2016	Блоки дверные стальные. Технические условия	
ГОСТ 23747-2015	Блоки дверные из алюминиевых сплавов	
FOCT 475-2016	Блоки дверные деревянные и комбинированные	
ГОСТ 21519-2003	Блоки оконные из алюминиевых сплавов	

### ВЕДОМОСТЬ РАБОЧИХ ЧЕРТЕЖЕЙ ОСНОВНОГО КОМПЛЕКТА

Лист	Наименование	Примечание
1	Общие данные	
2	План 1-го этажа на отм. 0.000 до перепланировки. План демонтажа. План монтажа.	
3	План 1-го этажа на отм. 0.000 после перепланировки	
4	Кладочный план 1-го этажа на отм. 0.000 после перепланировки	
5	Ведомость отделки помещений. Спецификация заполнения оконных и дверных проёмов	
6	Разрезы	
7	Фасад 1-7. Фасад А-Г	
8	Фасад 7-1. Фасад Г-А	
9	Колористическое решение фасадов	

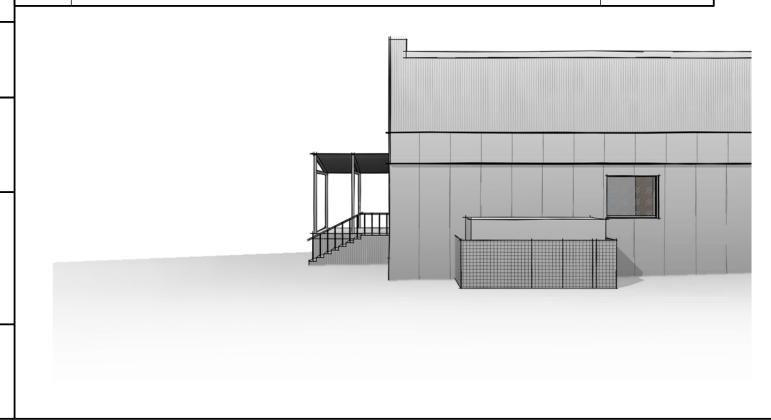

#### ОБЩИЕ ДАННЫЕ

Проект "Перепланировка нежилого помещения по адресу: Липецкая обл., г. Липецк, Советский район, Военный городок, строение 163а выполнен на основании технического задания утверждённого заказчиком.

- 1. За относительную отметку 0,000 принят уровень чистого пола.
- Часть существующего отдельностоящего здания, в которой выполняется перепланировка, представляет собой двухэтажное нежилое помещение простой формы в плане с размерами 30,4×17,4 м в осях 1-7/А-Г. В представленной части здания будет располагаться универсам "Военторг-Пятёрочка".
   Магазин состоит из двух основных функциональных блоков: торговый зал и подсобные помещения. В состав подсобных помещений входят транспортный коридор, помещение главной кассы, склад алкоголя, раздевалка, комната приёма персоналом пищи, санузел, помещение уборочного инвентаря.
- Несущие стены и колонны выполнены из кирпича. Перегородки выполнить из газобетонных блоков толщиной 100 мм и 200 мм, ∆=500кг/м³. При толщине перегородки 200 мм предел огнестойкости газобетона равен REI-120. Эти перегородки выполняет функцию противопожарной преграды.
- 4. Полы выполнить из керамической плитки.
- 5. Второй этаж в здании не используется.
- б. Проект перепланировки не затрагивает несущие конструкции и не требует согласования в органах местного самоуправления.

#### Производство работ

- 1. До начала строительно- монтажных работ необходимо разработать мероприятия по противопожарной защите и контролю за выполнением правил пожарной безопасности и правил техники безопасности при производстве строительно-монтажных работ.
- 2. Строительно-монтажные работы выполнять в соответствии с проектом производства работ, составленным организацией, осуществляющей строительство и указаниями настоящего проекта.
- 3. На крыльце супермаркета выполнить приямок для установки металлической решётки для очистки обуви посетителей от грязи и пыли. Размер и размещение решётки должны быть такими, чтобы покупатель, подходя с любой стороны к входной двери, проходил по решётке, не менее 1 шага. В нише предусмотреть свободный отвод воды и конденсата через пластиковую трубу диаметром 50 мм с возможностью прочистки. На приямок установить съёмную металлическую решётку из оцинкованной стали с ромбовидным или квадратным типом ячеек, ширина просветов ячеек не должна превышать 15 мм:
  - конструкцию выполнить жёсткую с нагрузкой не менее 300 кг, на 1 кв.м. поверхности (при нагрузке в 200 кг на 1 кв. м, не должно происходить прогибов конструкции). Внутри приямок «железится» цементом или выкладывается бетонной вибролитой плиткой серого цвета 300×300×30 мм. Устанавливаемые в полу входных площадок дренажные и водосборные решётки должны располагаться заподлицо с поверхностью покрытия пола. Для предотвращения хищений предусмотреть лёгкосъёмное крепление решёток (анкера и т.д.).
- . Выполнить установку двух урн, объёмом не менее 50 литров.
- 5. На фасаде здания выполнить конструктивные узлы, к которым будет закреплён каркас рекламного короба. Выполнить поставку и установку 2х контейнеров ТБО объёмом 0,75м³ каждый со съёмными крышками и на колёсиках. Выполнить съёмное ограждение конденсаторных блоков из сетки рабицы. Ограждение оснастить запирающейся входной дверью и кровлей. Все элементы конструкции огрунтовать и окрасить в серый цвет.
- 6. Кровля плоская неэксплуатируемая. Водосток с кровли внутренний организованный с отведением воды по водосточным трубам.

Проектная документация разработана в соответствии с Постановление Правительства РФ от 16.02.2008 N 87 (ред. от 08.09.2017) "О составе разделов проектной документации", требованиями градостроительных планов земельных участков, заданием на проектирование, градостроительным регламентом, техническими регламентами, в том числе устанавливающими требования по обеспечению безопасной эксплуатации зданий, строений, сооружений и безопасного использования прилегающих к ним территорий, и с соблюдением технических условий по состоянию на 01.06.2020 г., и обеспечивает безопасную эксплуатацию объекта при условии выполнения всех проектных решений.


Главный инженер проекта




Синкевич Л.М.

						АРХИТЕКТУРНЫЕ РЕШЕНИЯ - АР						
						ООО "Военторг-Рител"						
Изм.	Кол.уч.	Λист	№док.	Подп.	Дата							
				,		Перепланировка нежилого помещения по	Стадия	Лист	Листов			
Разра	азработал Крамарь		отал Крамарь 💋 06.20		06.20	адресу: Липецкая обл., г. Липецк, территория	D	1	0			
Прове	рил	Смирі	НОВ	& Court	06.20	Военный городок № 1, д.163а	Г	I	7			
ГИП		Синке	вич	(2)								
						Общие данные	ООО "ДСИ плюс"					

Формат АЗА

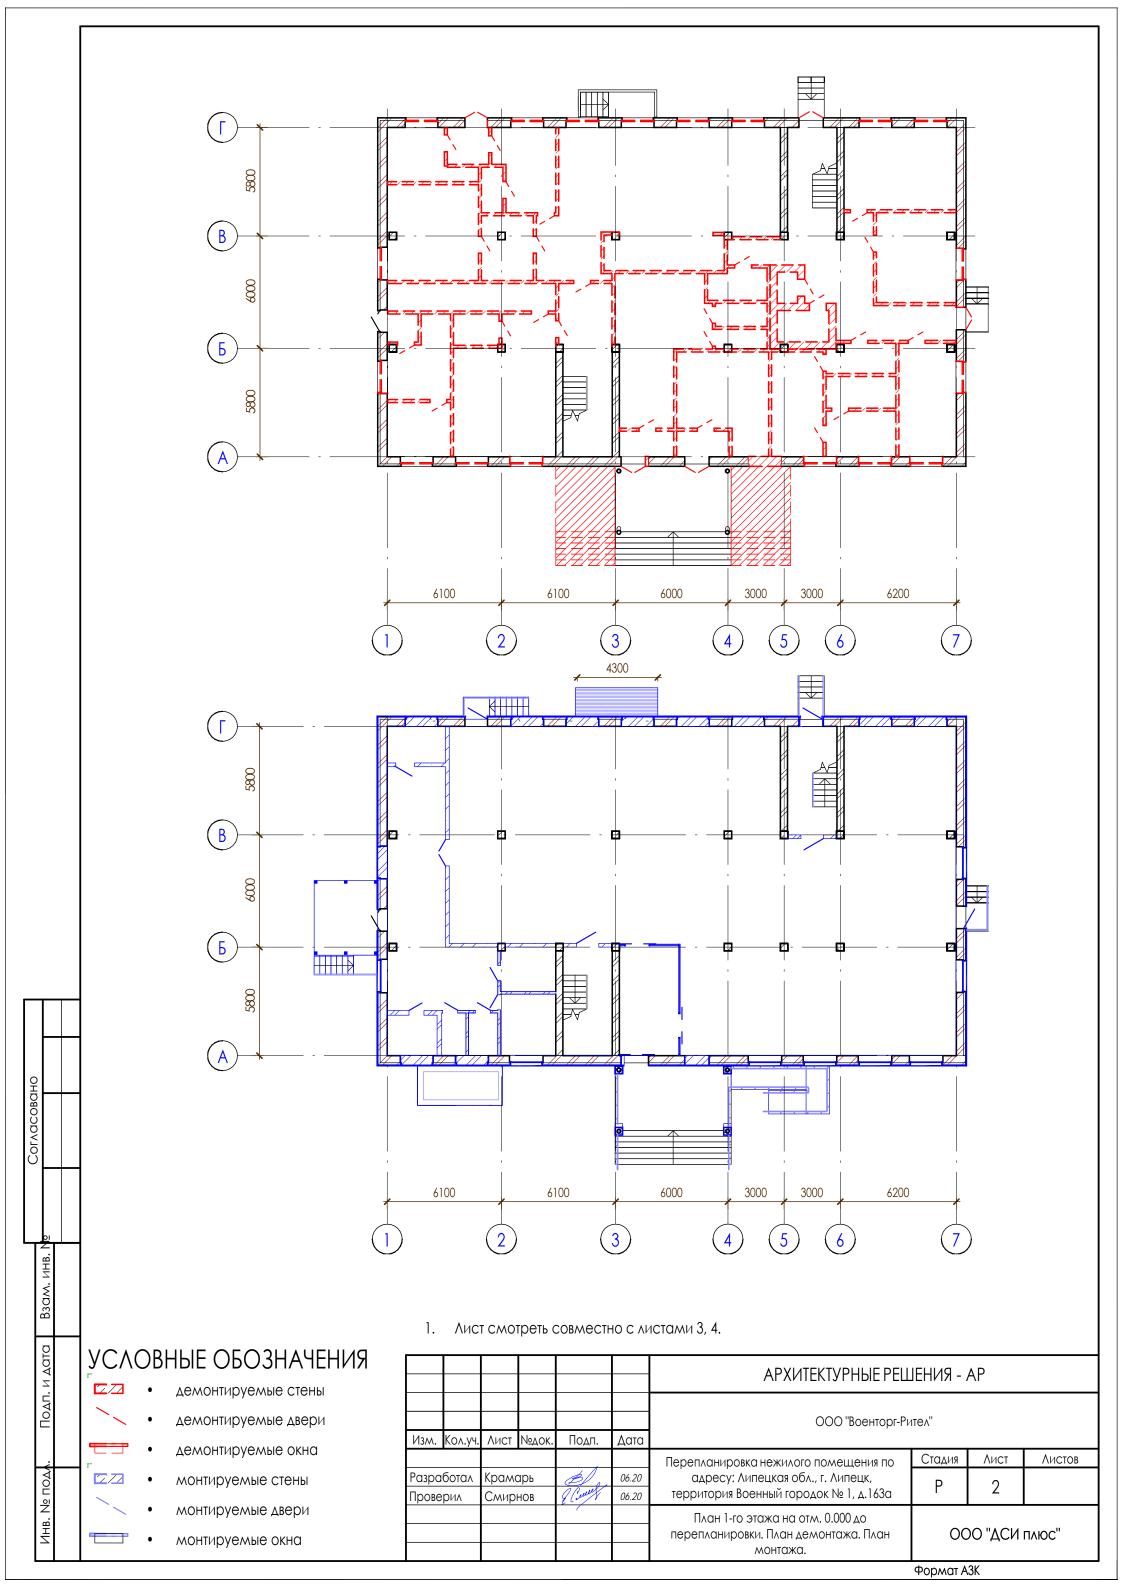

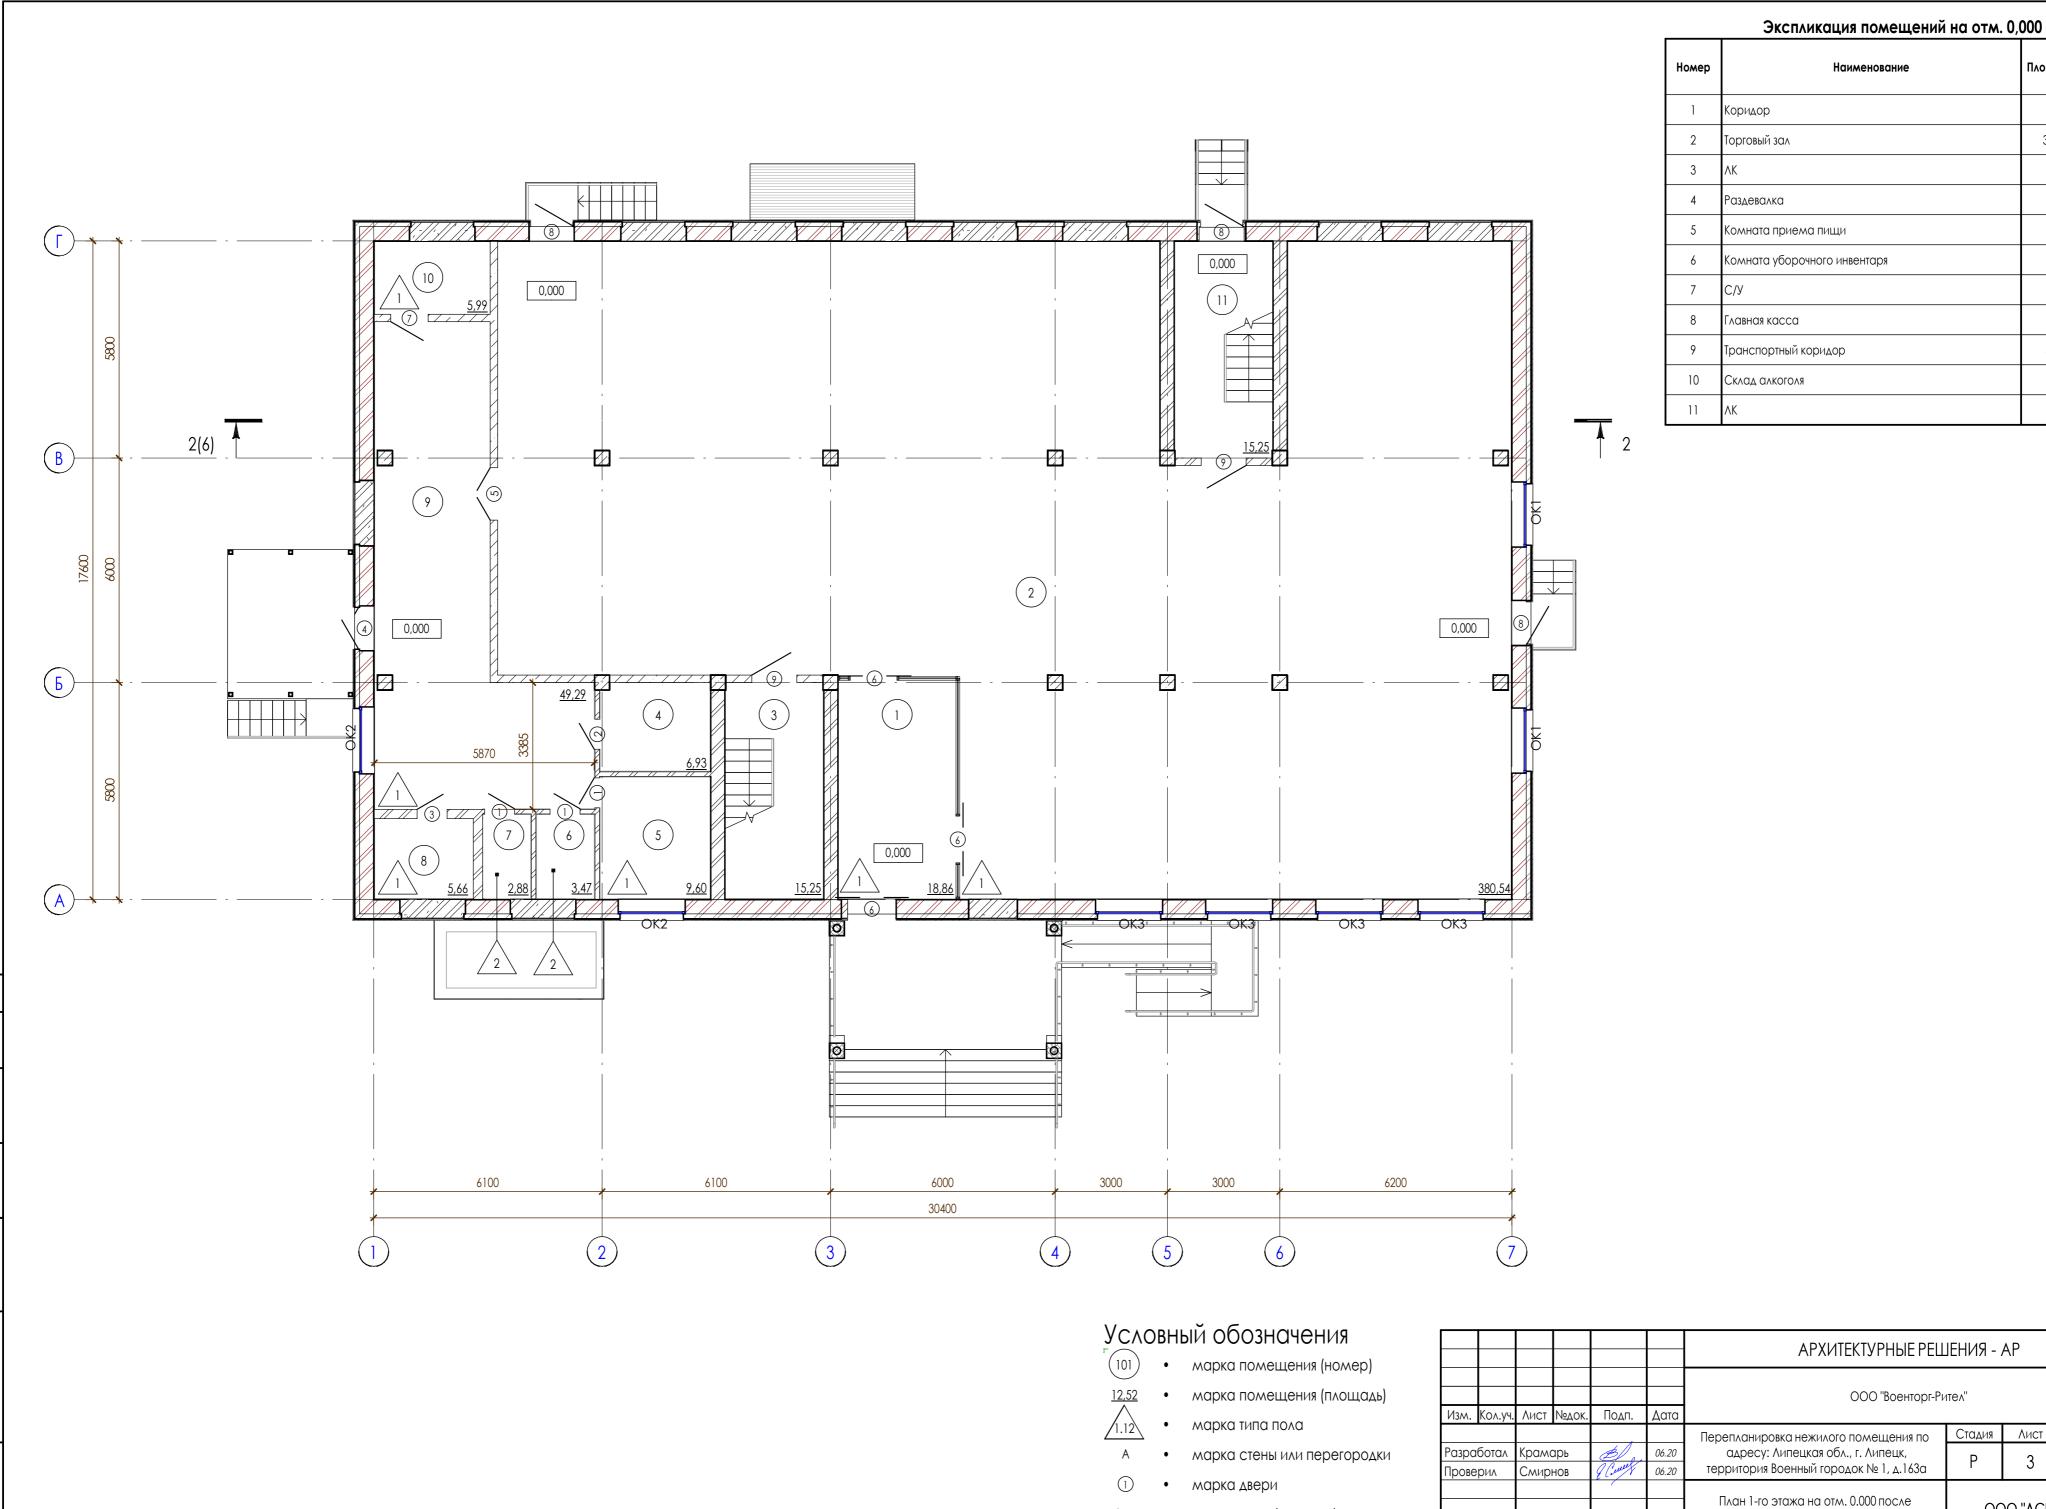

OK-1 • марка окна (витража)

АРХИТЕКТУРНЫЕ РЕШЕНИЯ - АР Стадия Лист Листов 3

перепланировки

ООО "ДСИ плюс"

Формат А2А

 $\Pi$ лощадь,  $M^2$ 

18,86

15,25

6,93

9,60

3,47


2,88

5,66

49,29

5,99

15,25

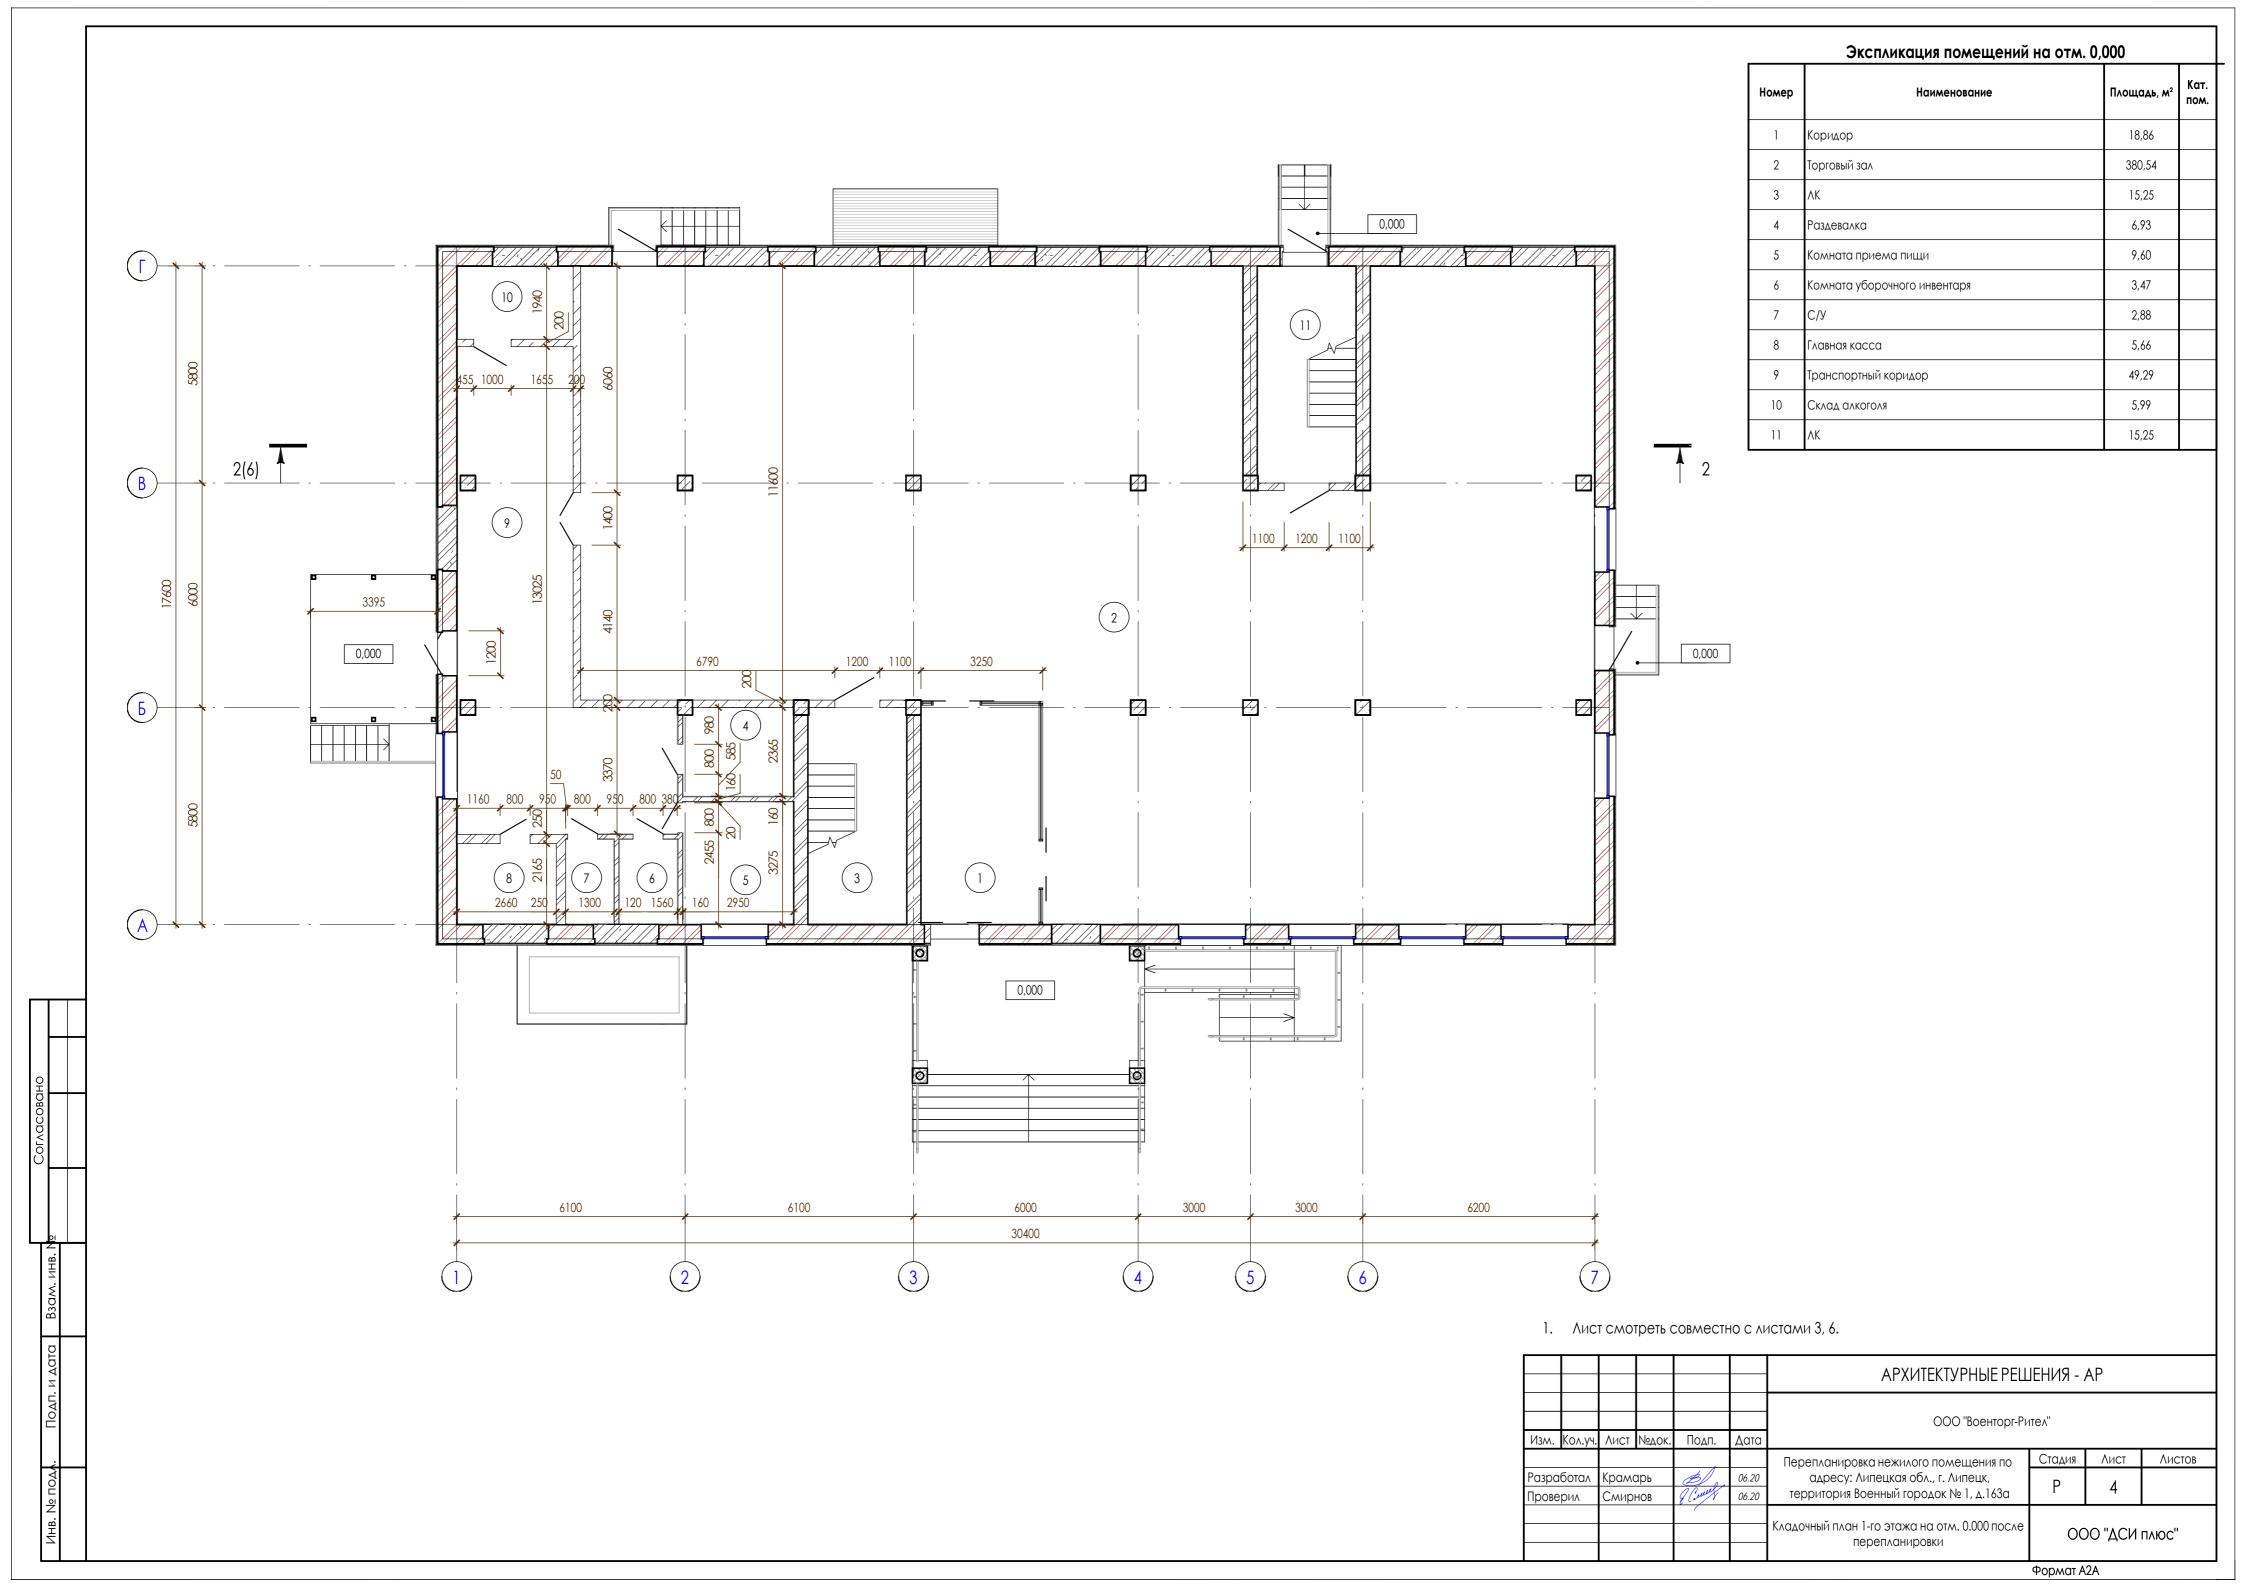

	Вид отделки элементов интерьера							
Наименование или номер помещения	Потолок	Площадь , м²	Стены или перегородки	Площадь , м²	Низ стен и перегородок	Высота, мм	Примечание	
1, 2	Подвесной потолок ЛГКЛ 600×600×12 мм	380,54	Обшивка ЛГКЛ RAL 7037, 7038	243,43	Плинтус из керамогранита			
4. 8	Подвесной потолок "Amstrong" 600×600×12 мм	13,27	Обшивка гипсокартоном, шпатлёвка, окраска водоэмульсионой краской RAL 1013, 9010, 6018	66,14	Плинтус из керамогранита			
5, 6, 7	Подвесной потолок "Amstrong" 600×600×12 мм	9,60	Обшивка гипсокартоном, шпатлёвка, окраска водоэмульсионой краской RAL 1013, 9010, 6018	29,76	Облицовка глянцевой кафельной плиткой 300×200			
9, 10	Подвесной потолок "Amstrong" 600×600×12 мм	79,81	Обшивка гипсокартоном, шпатлёвка, окраска водоэмульсионой краской RAL 1013, 9010, 6018	183,20	Оцинкованный лист по фанере (h=1,25 м)			

Схема пола или тип пола по серии	Данные элементов пола (наименование, толщина, основание и др.), мм	Площадь, м²	
	Керамические плитки размером 600×600мм ГОСТ 6787-2001 - 12 мм Прослойка и заполнение швов из цементно-песчаного раствора М100 - 50 мм	6,35	

3 слоя гидроизола ГОСТ 7415-86\* ГИ-1 на горячей

Керамические плитки размером 300×300, 600×600

цементно-песчаного раствора М100 - 50 мм

476,88

битумной мастике - 6 мм Существующее основание

MM ΓΟCT 6787-2001 - 12 MM

Существующее основание

Прослойка и заполнение швов из

Экспликация полов

Номер

помеще

6,7

1,2,4,5,8,9

,10

Тип пола

Санузел

Склад

### Спецификация элементов заполнения дверных проёмов

Поз	103. Обозначение		Наименование	Кол.	Масса ед., кг	Примечани					
			ГОС	T 31173-201	6			1			
1		ГОСТ 475-2016 Д					ДМ 1Рл 21-8 Г	3			
2		ГОСТ 475-2016 Д					ΔМ 1Рп 21-8 Г	1			
3		ГОСТ 31173-2016 ДО					ДСВ ПН 2100-800	1			
4		ГОСТ 31173-2003					ДСН ДПЛН 2100-1200	1			
5			ГОС	T 31173-200	3		ДСВ Дп Брг 2080х1360	1		1	
6			Инди	1ВИДУОЛЬНЫ	е		Дверь раздвижная двупольная 1300×2300(h)	3			
7		FOCT 31173-2016					ДСВ ПН 2100-1000	1			
8		ГОСТ 31173-2016			6		ДСВ ЛН 2100-1200	3			
9		ГОСТ 31173-2016			6		ДСВ ПН 2100-1200	2			
OK	1	ГОСТ 30674-99					ОСП 20-17	2			
OKZ	2		ΓΟ	CT 30674-99			ОСП 14-18	2			
OK	3	ГОСТ 30674-99					ОСП 20-18	4			
						АРХИТЕКТУРНЫЕ РЕШ	ЕНИЯ -	AP			
Излл	Кол.уч.	Лист	Novok	Подп.	Δατα	ООО "Военторг-Рител"					
			•	ДЛ	06.20	Пер	репланировка нежилого помещения по	Стадия	Лист	Листов	
Разра Прове	рил Ррил	Крамі Смир	•	I Court	06.20	SAP 55/17 11 15 11 15 11 17 17 17 17 17 17 17 17 17 17 17 17			5		
		l		· '	I I						

Ведомость отделки помещений. Спецификация

заполнения оконных и дверных проёмов

- 1. Лист смотреть совместно с листами 1, 3, 4.
- 2. Двупольные двери выполнить неравнопольными. Ширина большей створки не менее 1000 мм.
- 3. В помещение главной кассы установить металлическую дверь с накладками с двух сторон из листового металла толщиной не менее 2,5 мм и двумя замками, установленными на расстоянии не менее 300 мм друг от друга, один из которых Kale и второй обязательно производства "Multi-Lock" с защёлкой, доводчиком и объёмным глазком 3-го класса защиты.
- 4. Подготовку к отделке и отделку выполнять высококачественными материалами, в соответствии с требованиями СП 71.13330.2017 "Изоляционные и отделочные покрытия. Актуализированная редакция СНиП 3.04.01-87". Во всех помещениях предусмотреть высококачественную отделку, кроме помещений технического назначения. В помещениях электрощитовой и технических помещениях выполнить обычную отделку.
- 5. Для водоэмульсионной окраски применить водорастворимую, водоустойчивую, устойчивую к многократной, влажной уборке и обработке дезинфицирующими растворами, краску на акриловой полимерной основе.
- 6. В помещении дебаркадера (транспортный коридор) и в складе стены обшить металлическим листом на высоту 1200...1250 мм от пола по фанере. Металл должен быть надёжно закреплён, не иметь прогибов и выпуклостей. Сверху на торец фанеры и металлического листа установить Побразный пластиковый профиль. Между собой листы металла закрепить в замок. Отбойник выполнить из профильной трубы 50×50×2/2,5 мм на расстоянии 100 мм от пола и 200 мм от стены. Допускается изменять высоту и отступ установки отбойника от стены для обеспечения открывания дверей шкафов, щитов и т.п. Окрасить в серый цвет. Выполнить стальным уголком на высоту 1250 мм от пола. Уголок окрасить в серый цвет.
- 7. В помещении главной кассы по всей площади между стальным каркасом, на всю высоту стен, а также по потолку, выполнить решётку "клетка" 150×150 мм. Края решётки прикрепить к несущей стене. К решёткам, установленным на стенах, приварить металлический лист толщиной 0,8 мм. Решётки (сетки) привариваются к прочно заделанным в стену на глубину 80 мм стальным анкерам диаметром не менее 12 мм (к закладным деталям из стальной полосы 100×50×6 мм, пристреливаемым четырьмя дюбелями), с шагом не более 500×500 мм. Закрепить сейф к полу анкерными болтами. Сейф поставляется Заказчиком.
- 3. В местах установки моек и фасовочных столов выполнить облицовку глянцевой кафельной плиткой белого цвета ГОСТ 6141-91 (EN 14411HBIb) на высоту 1800 мм.

ИНВ. № ПОДА. И ДОДП. И ДОТО ВЗОМ. ИНВ. №

Формат АЗА

ООО "ДСИ плюс"

