000 "APTCTEK"

Выполнение проектных работ по адресу: г. Москва, ЦАО, район Хамовники, Олимпийский комплекс "Лужники"

Светопрозрачные конструкции фасадного остекления. Павильон №12

AC-LZK-1-P-CΠK1.12

| Разработал: | /Мельников В.Ю./ |
|-------------|------------------|
| | |
| Пповелил | /Мельников В Ю / |

| | | Формула СПО 42мм: 10 LartaPro HP Neutral60/40 (#2) зак. – 22AlBlack анодир. (глубина герметизации |
|--------------------|---------------------------|--|
| | | силиконовым герметиком 19мм), газ Argon – 10 LartaPro PremiumT (#3) зак. |
| | | 2) Tun 2 – непрозрачный стеклопакет. |
| | | Формула СПО 42мм: 10 LartaPro HP Neutral60/40 (#2) зак. – 22AlBlack анодир. (глубина герметизации |
| | | силиконовым герметиком 19мм), газ Argon – 10 зак. Стемалит RAL7031 |
| | | 6. Для крепления кронштейнов к строительному основанию применять Анкер клиновой М10 с покрытием |
| | | горячим цинком. |
| | | 7. В качестве минераловатного утеплителя применить утеплитель плотностью не менее 90 кг/м 3 $\pm 10\%$. |
| | | 8. На стальные изделия (кронштейны, анкерные пластины и проч.) использовать порошковое покрытие не |
| | | менее 60 мкм. |
| ОНІ | | 9. При монтаже конструкций установить Паронит Пон-Б 2мм между строительным ж/б основанием и |
| <i>Согласовано</i> | | металлическими анкерными пластинами/кронштейнами. |
| Гогл | | 10. Монтаж конструкций допускается при наличии сертификатов соответствия РФ, либо технических |
| | | свидетельств Госстроя РФ на применяемые изделия, материалы и конструктивную систему, и в соответствии |
| | | с СП 49.13330.2010. |
| | | 11. В процессе монтажа конструкций должны быть приняты меры по защите алюминиевых витражей от |
| | 9, | техногенных воздействий, приводящих к механическим повреждениям и нарушению внешнего вида элементов |
| | 4β. <i>N</i> ^g | конструкций. |
| | Взам.инв. | 12. Несущий каркас здания, устройство полов, внутренняя и внешняя отделка стен и т.п. в данном разделе |
| | B | показаны условно и выполняются силами стороннего подрядчика. |
| | | 13. Допускается замена указанных в проекте материалов на аналогичные по согласованию с Заказчиком. |
| | дата | 14. Типовые конструктивные решения, а также неуказанные узлы и сечения выполнять по каталогам REALIT |
| | ב | RF50, RF50SG, RW71. |
| | Подп. | Технические решения принятые в рабочих чертежах соответствуют требованиям экологических, |
| | | санитарно-гигиенических, противопожарных и других норм, действующих на территории РФ и обеспечивают безопасную для жизни и здоровья людей эксплуатацию объекта при соблюдении |
| | подл. | предусмотренных рабочими чертежами мероприятий |
| | Nº πο | |
| | Инв. 1 | Согласовано:// (должность) (подпись) (ФИО) |
| | | |

1. Объект строительства – Павильон №12, размещаемый в зоне центральной площади стадиона "Лужники" в

относится к комплексному проекту благоустройства и озеленения территории, расположенный по адресу: г.

2. Данный раздел фасадного остекления разработан в соответствии с техническим заданием и на основании

3. В проекте применены: алюминиевая стоечно-ригельная система структурного остекления REALIT RF50SG,

оконно-дверная система REALIT RW71 и система параллельно-отставных окон REALIT RF50.

зоне Лужнецкой набережной, предназначен для обслуживания посетителей стадиона круглогодично и

Москва, ЦАО, район Хамовники, Олимпийский комплекс "Лужники".

ОБЩИЕ ДАННЫЕ:

альбома AC-LZK-1-P-AP1.12.

5. Заполнение структурное:

1) Tun 1 – прозрачный стеклопакет.

4. Цвет конструкций : RAL 7024 Матовый.

| | Ведомост | ь ссылочных и прилагаемых документов | | | | | | |
|-------------------------------|---|---|-----------------|--|--|--|--|--|
| Обозначение | | Наименование | Приме- чание | | | | | |
| FOCT 22233-2018 | | сованные из алюминиевых сплавов для ных ограждающих конструкций. Технические условия" | | | | | | |
| СП 20.13330.2016 | "Нагрузки и в | оздействия" | | | | | | |
| СП 70.13330.2012 | "Несущие и с | граждающие конструкции" | | | | | | |
| СП 2.13130.2020 | "Обеспечение | огнестойкости объектов защиты" | | | | | | |
| ΓΟCT 21519-2003 | "Блоки оконн | іе из алюминиевых сплавов" | | | | | | |
| ΓΟCT 23747-2015 | "Блоки дверн | не из алюминиевых сплавов" | | | | | | |
| FOCT P 56926-2016 | | оконные и балконные различного функционального я жилых зданий" | | | | | | |
| ГОСТ 30917-2012 | | ные узлов примыканий оконных блоков к стеновым ие технические условия" | | | | | | |
| СП 128.13330.2016 | "Алюминиевые | конструкции" | | | | | | |
| FOCT 9.410-88 | | Единая система защиты от коррозии и старения. Покрытия ррошковые полимерные. Типовые технологические процессы" | | | | | | |
| ΓΟCT 1759.0-87 | "Болты, винты, шпильки, гайки. Технические условия" | | | | | | | |
| ГОСТ Р ИСО 2702-93 | "Винты само Общие техни | "Винты самонарезающие стальные термически обработанные. Общие технические условия" | | | | | | |
| ГОСТ 5264-80 | | ая сварка. Соединения сварные. Основные типы, ые элементы и размеры" | | | | | | |
| СП 48.13330.2011 | "Организация | строительства" | | | | | | |
| ГОСТ 380-94 | "Сталь углер | одистая обыкновенного качества. Марки" | | | | | | |
| СП 28.13330.2017 | "Защита стр | оительных конструкций от коррозии" | | | | | | |
| СП 68.13330.2017 | | Приемка в эксплуатацию законченных строительством бъектов. Основные положения" | | | | | | |
| СП 49.13330.2010 | "Безопасност требования" | ь труда в строительстве. Часть 1. Общие | | | | | | |
| СП 49.13330.2010 | | ь труда в строительстве. Часть 2. г производство" | | | | | | |
| ΓΟCT 24866-2014 | "Стеклопакеп | ы клееные строительного назначения" | | | | | | |
| Ф3 № 123 22.07.2008 | Таблица 21 | | | | | | | |
| 22.07.2000 | | AC-LZK-1-P-CΠK1.12 | | | | | | |
| | | | | | | | | |
| Изм. Кол.уч. Лист N с | док. Подп. Дап | Выполнение проектных работ по адресу: г. Мося район Хамовники, Олимпийский комплекс "Лух | | | | | | |
| | | Светопрозрачные конструкции Стадия Лист | Листов | | | | | |
| Разраб. | | — фасадного остекления. Павильон №12 Р 2 | 22 | | | | | |
| Проверил Н.контр. | | — Общие данные. Ведомость ссылочных документов ООО "AP" | ГСТЕК" | | | | | |
| | | | | | | | | |

Ведомость чертежей основного комплекта.

Примечание

Наименование

Ведомость чертежей основного комплекта. Спецификация витражей

Общие данные. Ведомость ссылочных документов

/lucm


| 4 | Фасады | |
|----|-----------------------------------|--|
| 5 | План 1-го этажа | |
| 6 | План 2-го этажа | |
| 7 | Витражи Вн-1 Вн-4, Вн-6 Вн-9 | |
| 8 | Витражи Вн-10 Вн-16 | |
| 9 | Витражи Вн-17 Вн-19, ДВн-1 ДВн-3 | |
| 10 | Витражи ДВн-4 ДВн-7, Вн-20, Вн-21 | |
| 11 | Разрезы 1–1, 2–2, 2'–2', 3–3 | |
| 12 | Узел 1 | |
| 13 | Узел 2 | |
| 14 | Узел 3 | |
| 15 | Узел 4 | |
| 16 | Узел 5 | |
| 17 | Узел 6 | |
| 18 | Узел 7 | |
| 19 | Чзел 7 ['] | |
| 20 | Узел 8 | |
| 21 | Узел 9 | |
| 22 | Узлы 10, 11 | |


Спецификация витражей


| Марка | Обозначение | Наименование | Кол. | Примечание |
|----------|----------------------------|--------------------------------------|------|--|
| <u> </u> | | | | Tipulie lande |
| Вн-1 | Индивидуального исполнения | Витраж наружный Вн-1 (830 х 10660) | 1 | |
| Вн-2 | Индивидуального исполнения | Витраж наружный Вн-2 (895 х 10660) | 1 | |
| Вн-3 | Индивидуального исполнения | Витраж наружный Вн-3 (910 x 10660) | 1 | |
| Вн-4 | Индивидуального исполнения | Витраж наружный Вн-4 (1080 х 10660) | 1 | |
| Вн-6 | Индивидуального исполнения | Витраж наружный Вн-6 (1325 х 10660) | 1 | |
| Вн-7 | Индивидуального исполнения | Витраж наружный Вн-7 (2210 x 10660) | 1 | |
| Вн-8 | Индивидуального исполнения | Витраж наружный Вн-8 (1400 x 10660) | 1 | |
| Вн-9 | Индивидуального исполнения | Витраж наружный Вн-9 (1425 х 10660) | 1 | |
| Вн-10 | Индивидуального исполнения | Витраж наружный Вн-10 (1460 х 10660) | 1 | |
| Вн-11 | Индивидуального исполнения | Витраж наружный Вн-11 (1765 х 10660) | 1 | |
| Вн-12 | Индивидуального исполнения | Витраж наружный Вн-12 (1790 x 10660) | 1 | |
| Вн-13 | Индивидуального исполнения | Витраж наружный Вн-13 (1995 х 10660) | 1 | |
| Вн-14 | Индивидуального исполнения | Витраж наружный Вн-14 (2115 x 10660) | 1 | |
| Вн-15 | Индивидуального исполнения | Витраж наружный Вн-15 (2085 х 10660) | 1 | |
| Вн-16 | Индивидуального исполнения | Витраж наружный Вн-16 (2170 x 10660) | 1 | |
| Вн-17 | Индивидуального исполнения | Витраж наружный Вн-17 (2190 x 10660) | 1 | |
| Вн-18 | Индивидуального исполнения | Витраж наружный Вн-18 (2340 x 10660) | 1 | |
| Вн-19 | Индивидуального исполнения | Витраж наружный Вн-19 (2530 x 10660) | 1 | |
| Вн-20 | Индивидуального исполнения | Витраж наружный Вн-20 (480 х 10660) | 1 | |
| Вн-21 | Индивидуального исполнения | Витраж наружный Вн-21 (500 x 10660) | 2 | |
| ДВн-1 | Индивидуального исполнения | Витраж наружный ДВн-1 (2080 х 10660) | 1 | Ширина выхода "в свету" не менее 1,2м |
| ДВн-2 | Индивидуального исполнения | Витраж наружный ДВн-2 (2715 х 10660) | 1 | Ширина выхода "в свету" не менее 1,2м |
| ДВн-3 | Индивидуального исполнения | Витраж наружный ДВн-3 (2810 x 10660) | 1 | Ширина выхода "в свету" не менее 1,2м |
| ДВн-4 | Индивидуального исполнения | Витраж наружный ДВн-4 (2720 x 10660) | 1 | Ширина выхода "в свету" не менее 1,2м |
| ДВн-5 | Индивидуального исполнения | Витраж наружный ДВн-5 (2720 х 10660) | 1 | Ширина выхода "в свету" не менее 1,2м |
| ДВн-6 | Индивидуального исполнения | Витраж наружный ДВн-6 (2070 х 10660) | 1 | Ширина выхода "в свету" не менее 1,2м |
| ДВн-7 | Индивидуального исполнения | Витраж наружный ДВн-7 (1100 x 10660) | 1 | h порога ≤ 20мм |


| | | | | | | AC-LZK-1-P-CΠK1.12 | | | | | |
|--------|--------|---------|--------|-------|------|--|-----------------------|-------|--------|--|--|
| | | | | | | Выполнение проектных работ по адресу: г. Москва, ЦАО район Хамовники, Олимпийский комплекс "Лужники" | | | | | |
| Изм. | Кол.уч | . /lucm | N док. | Подп. | Дата | | | | | | |
| | | | | | | Светопрозрачные конструкции | Стадия | /lucm | Листов | | |
| | | | | | | фасадного остекления. Павильон №12 | Р | מ | 22 | | |
| Разра | .δ. | | | | | queusilozo ociliekheliah. Husuhboli N 12 | Г | ر | 22 | | |
| Прове | рил | | | | | Ведомость чертежей основного | N. HARTONAÑ ASHARHADA | | | | |
| Н.конг | np. | | | | | комплекта. Спецификация витражей | 000 "APTCTE | | TEK" | | |
| | | | | | | - комплекта. спецификация оитражей | | | | | |




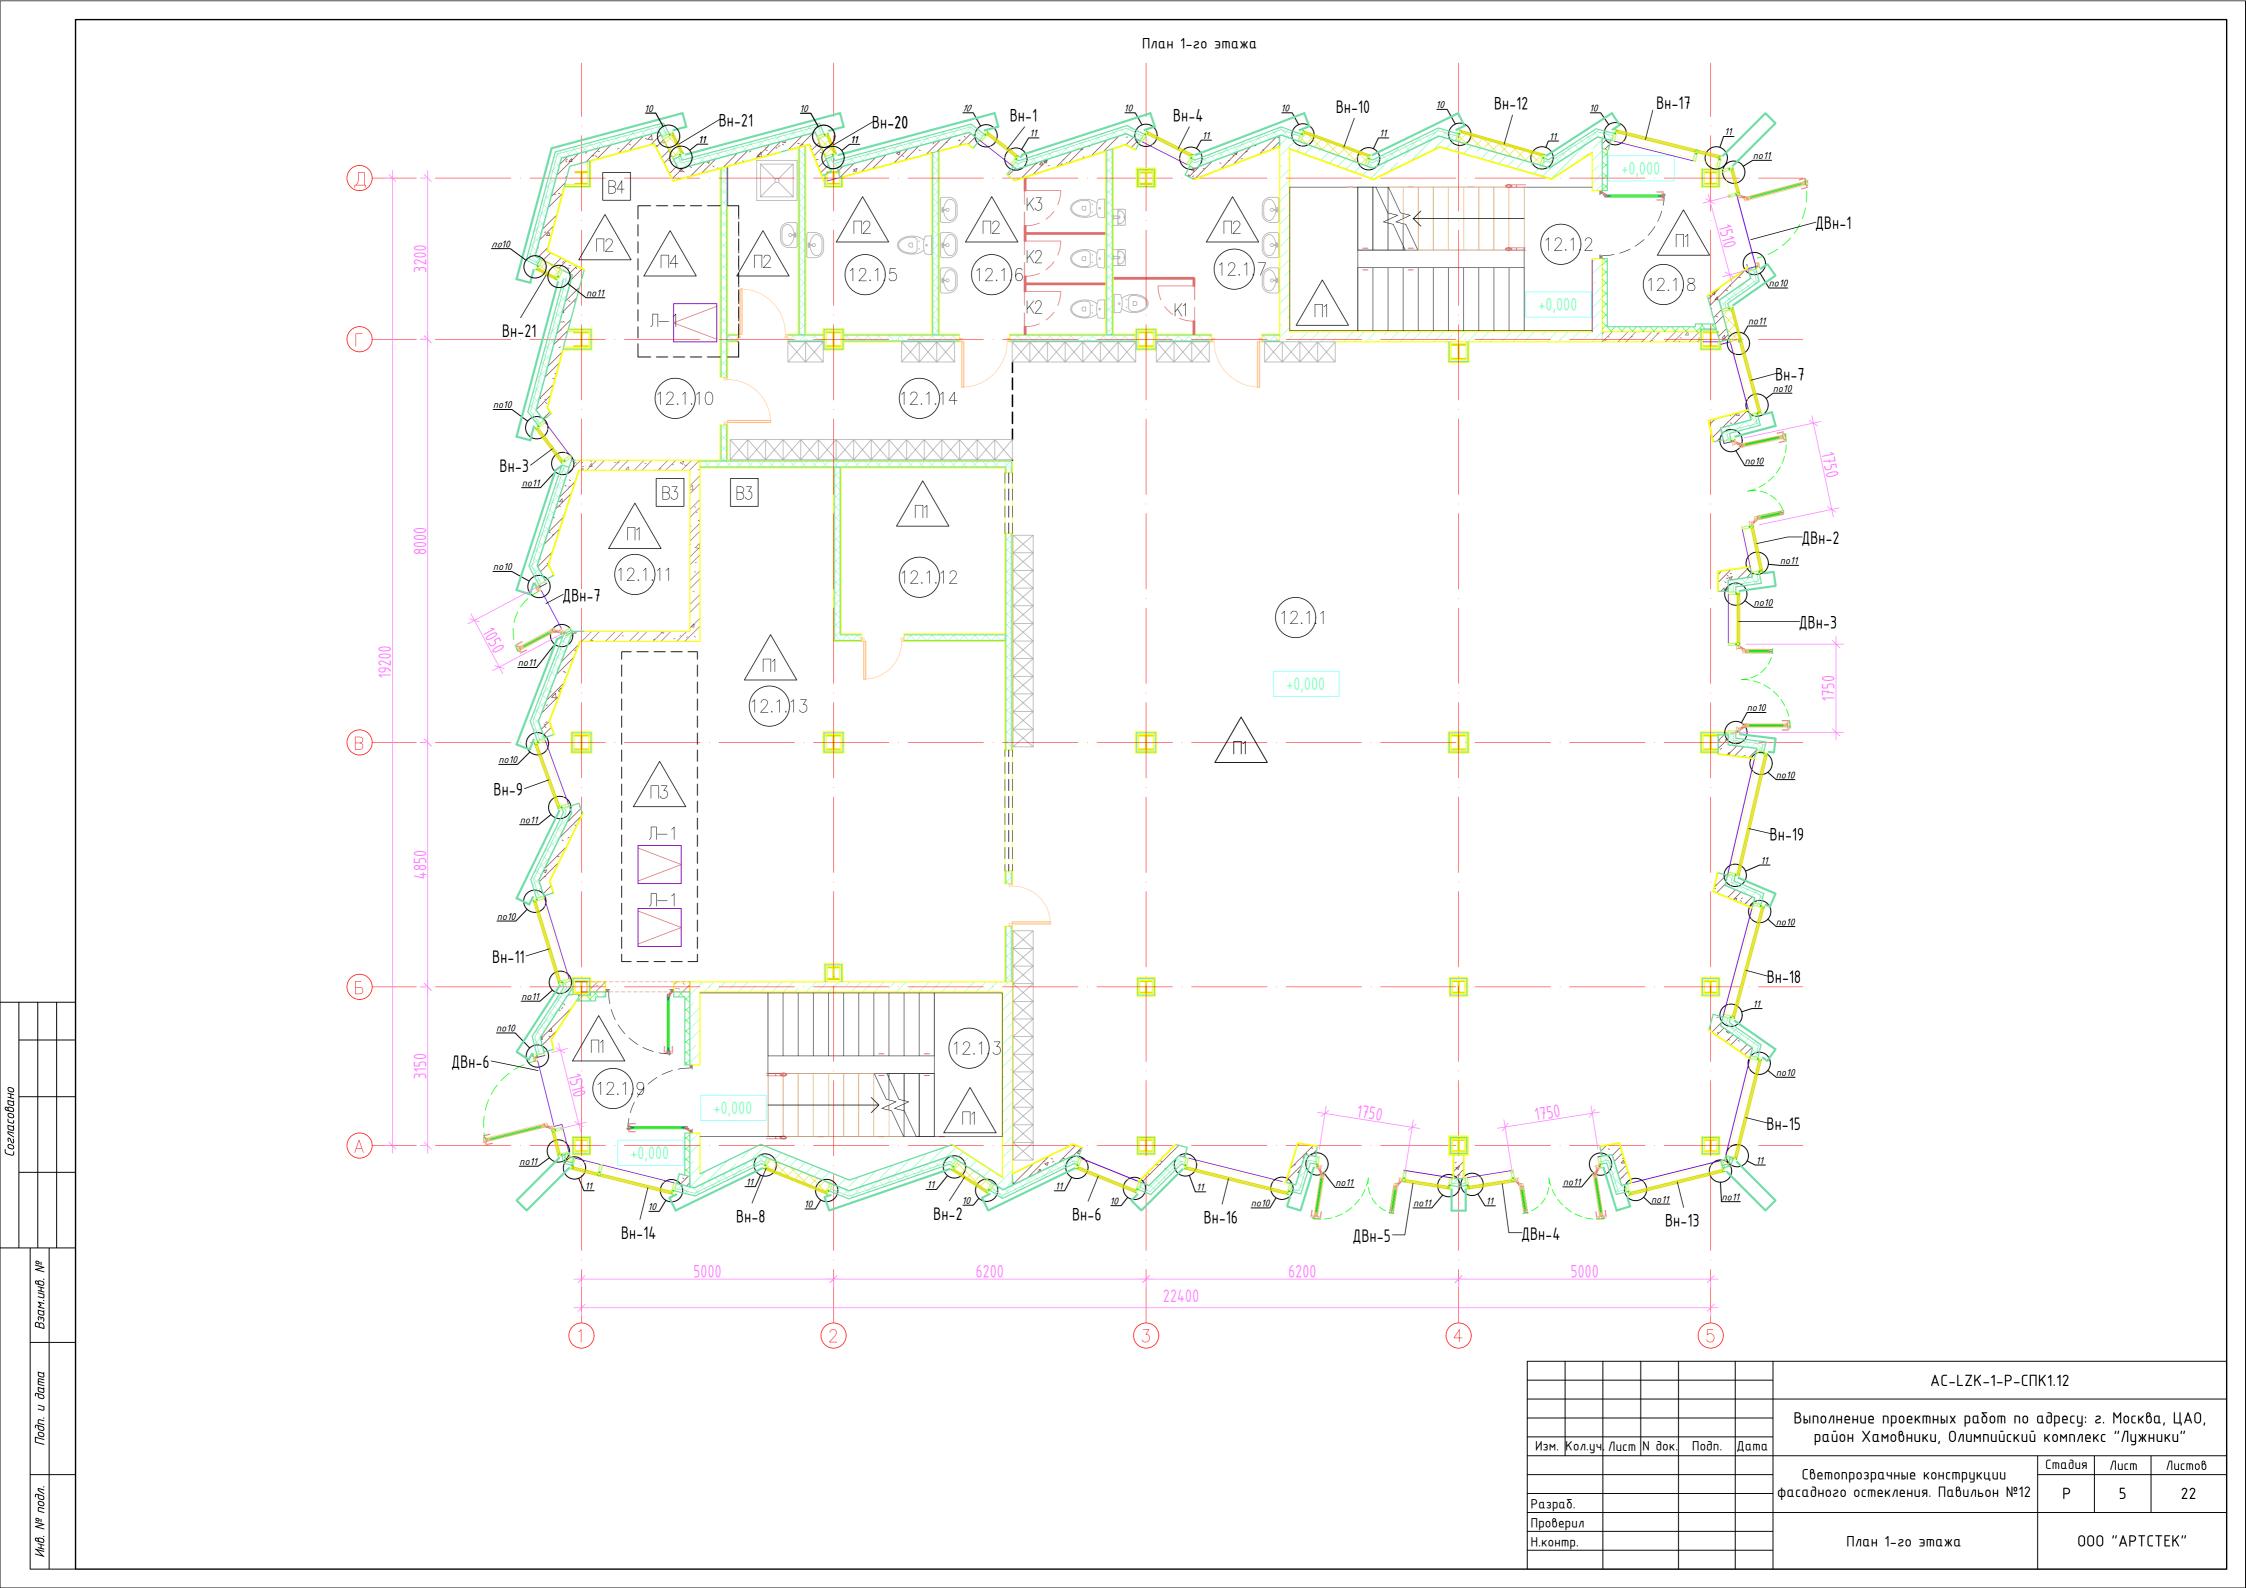


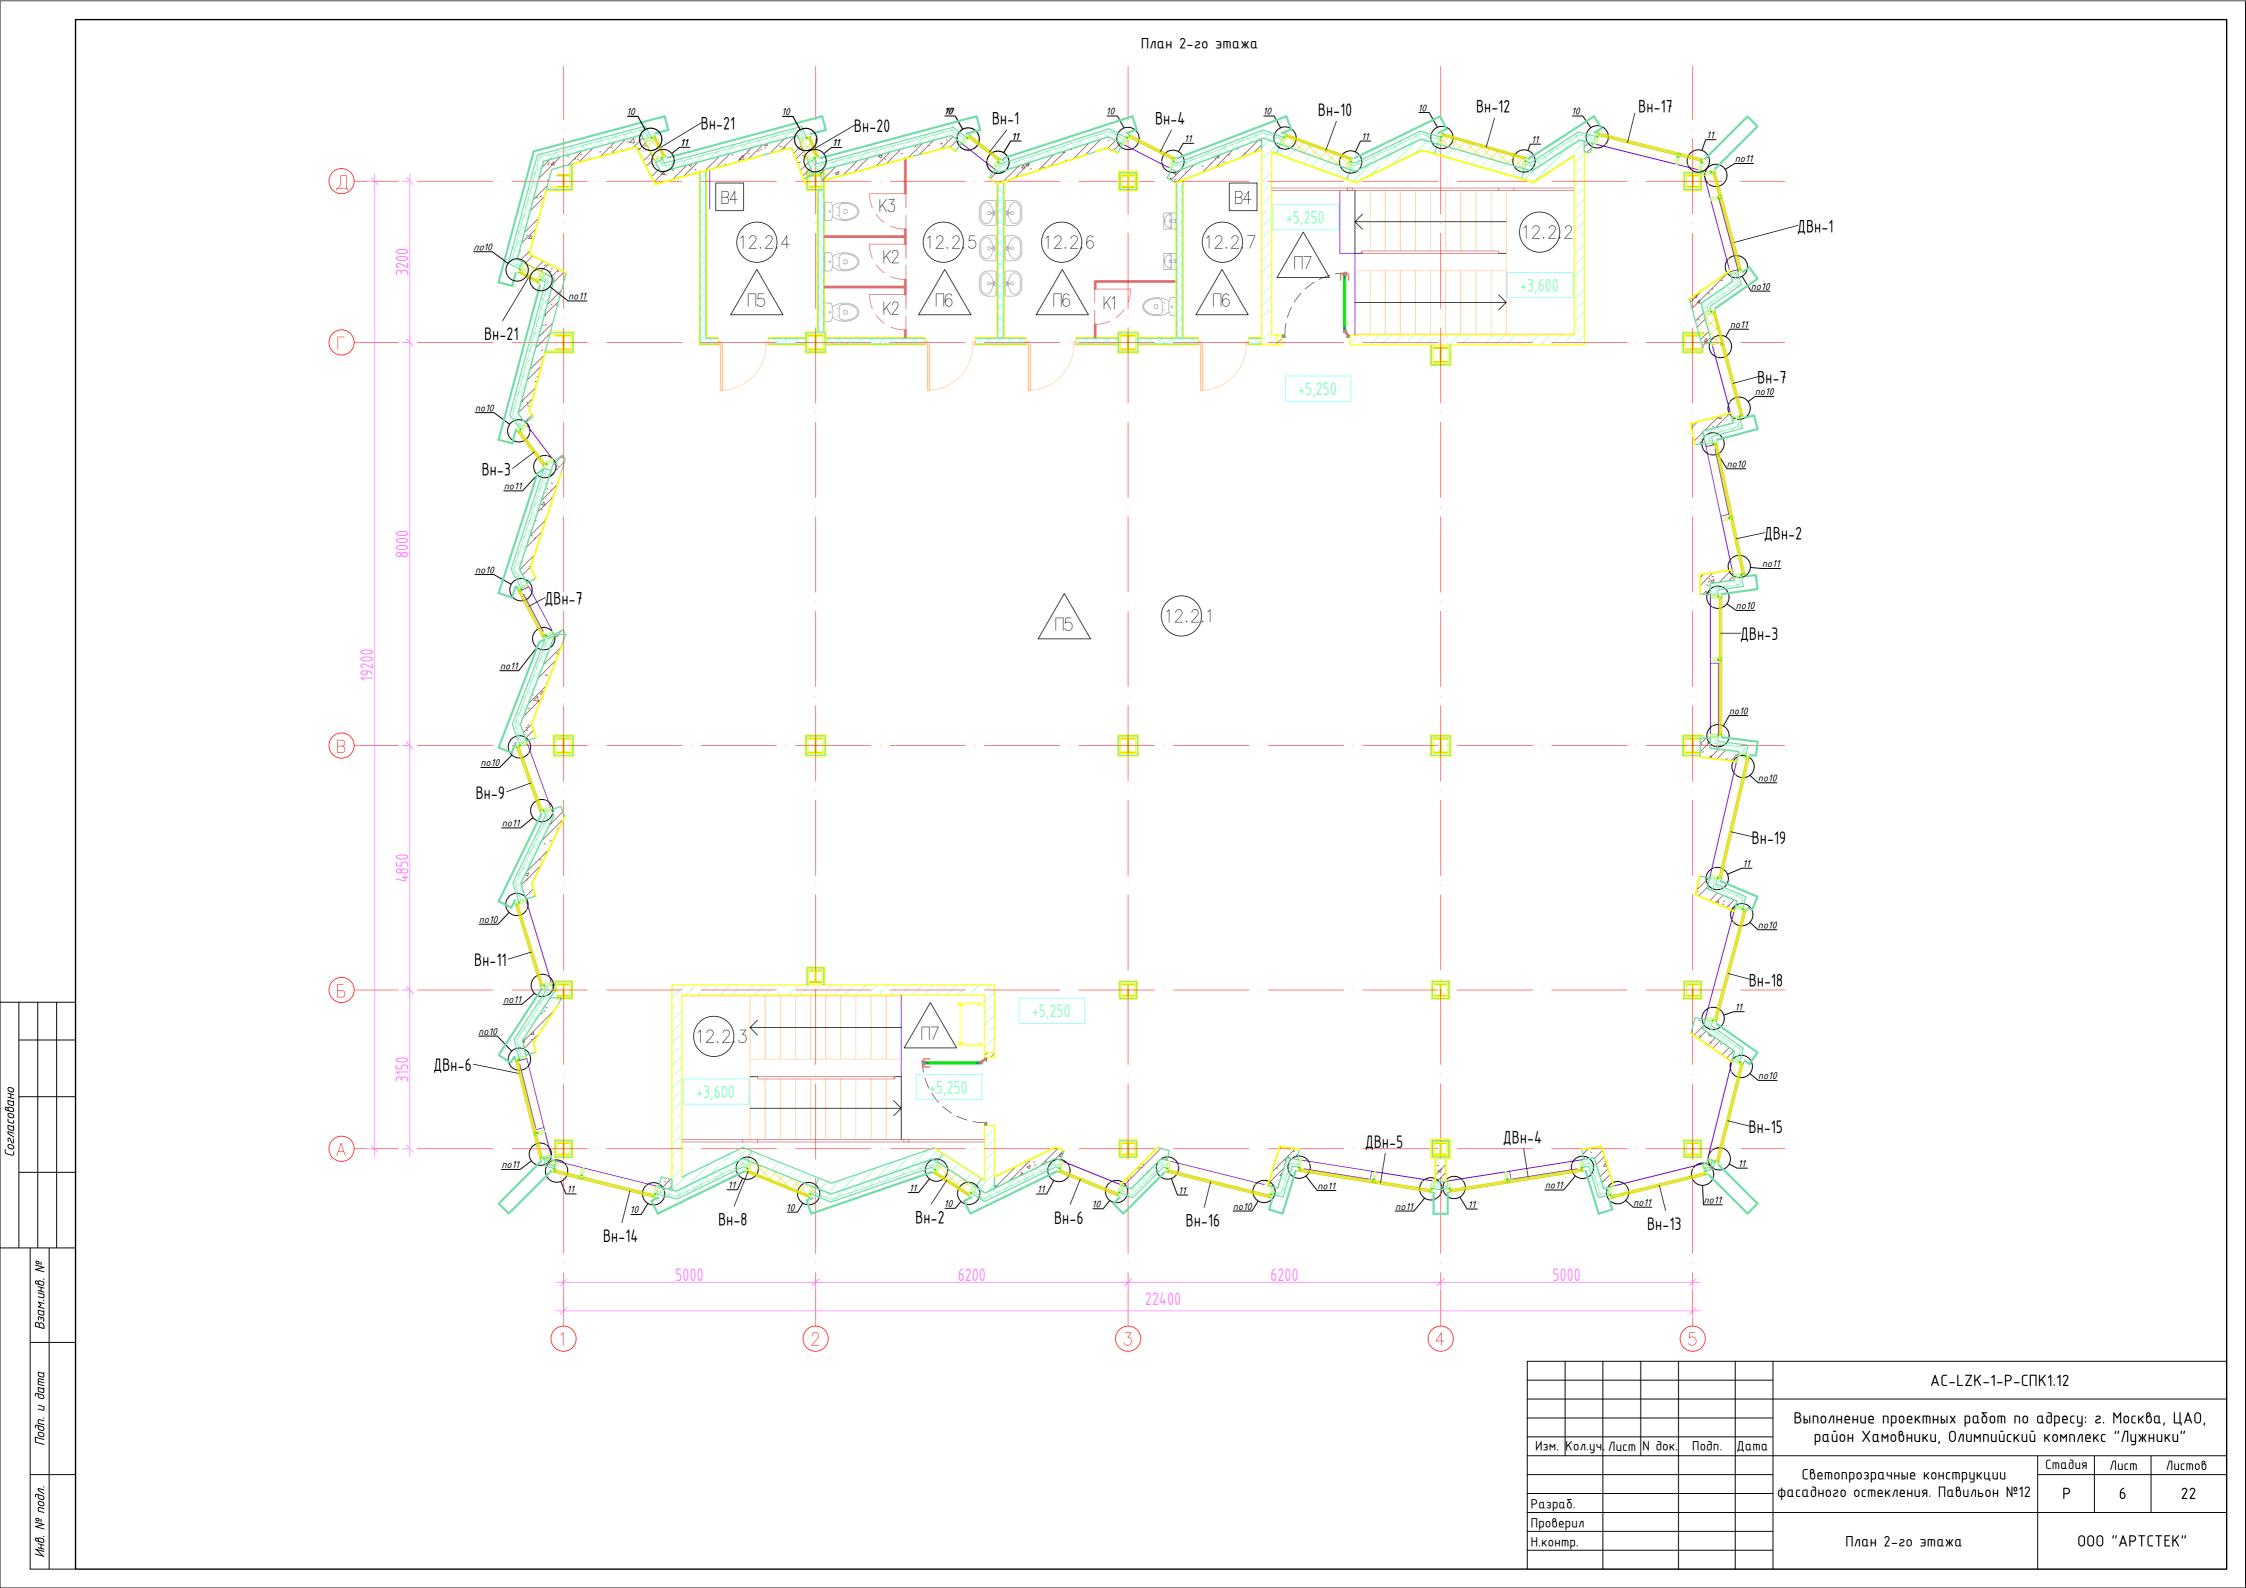


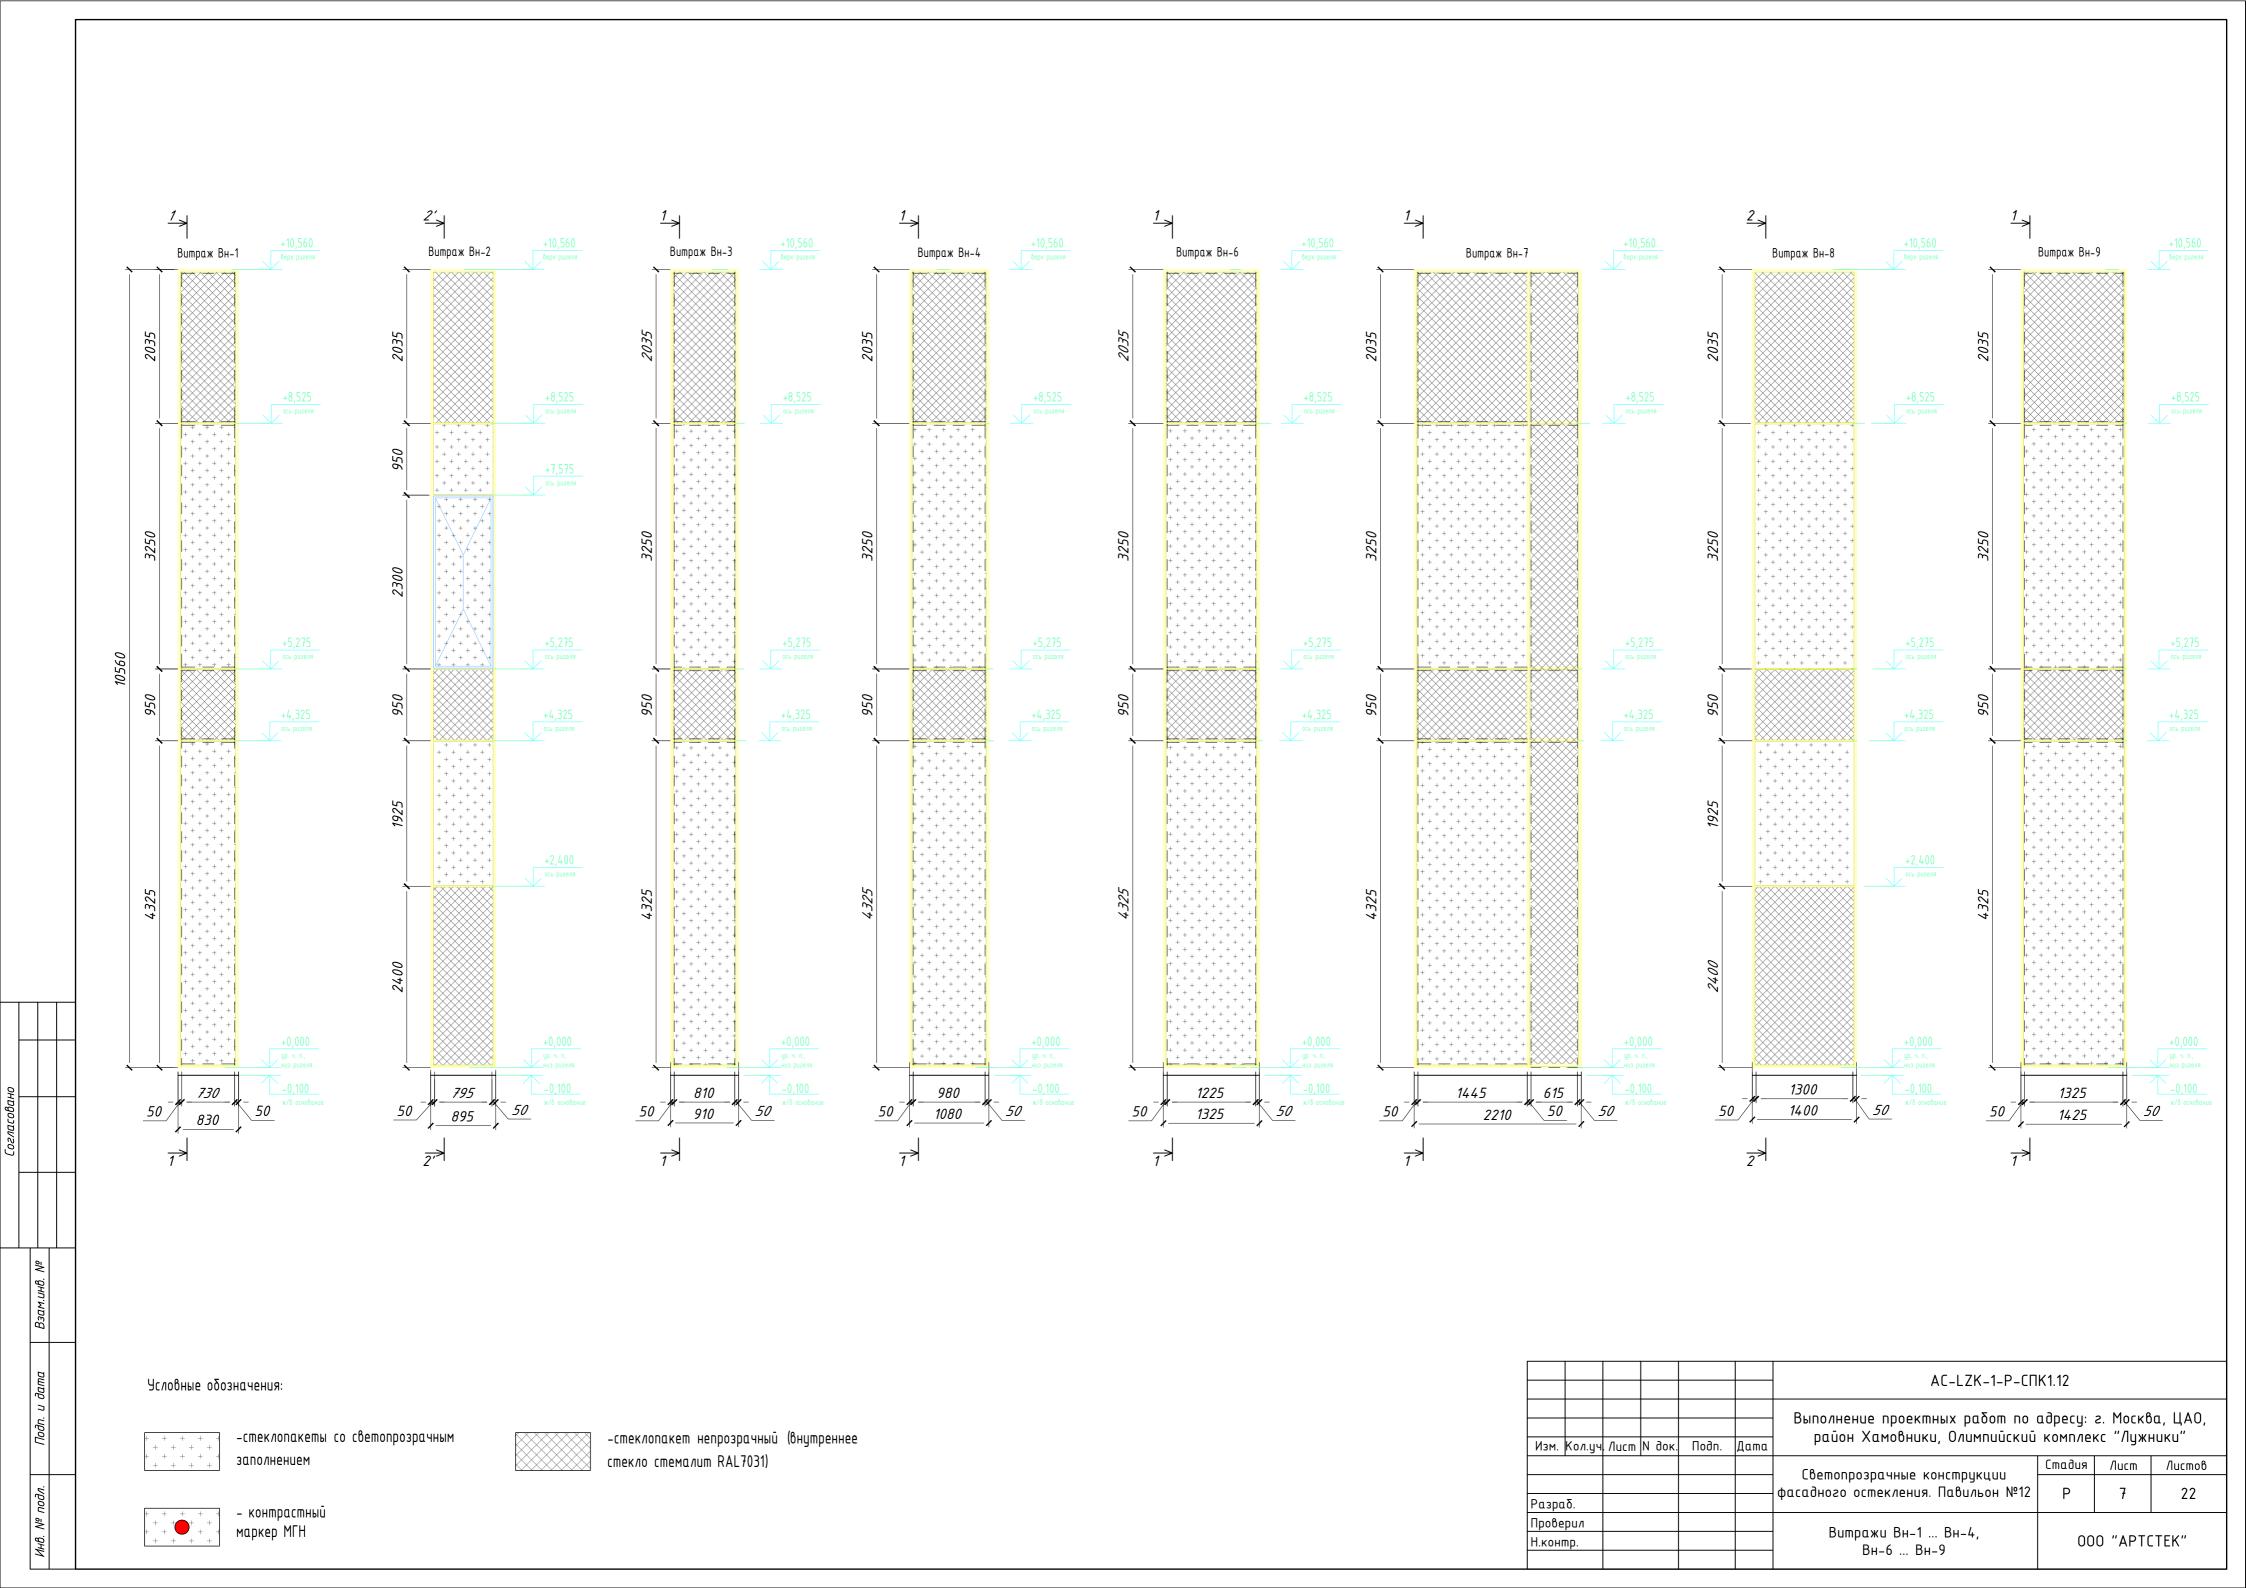

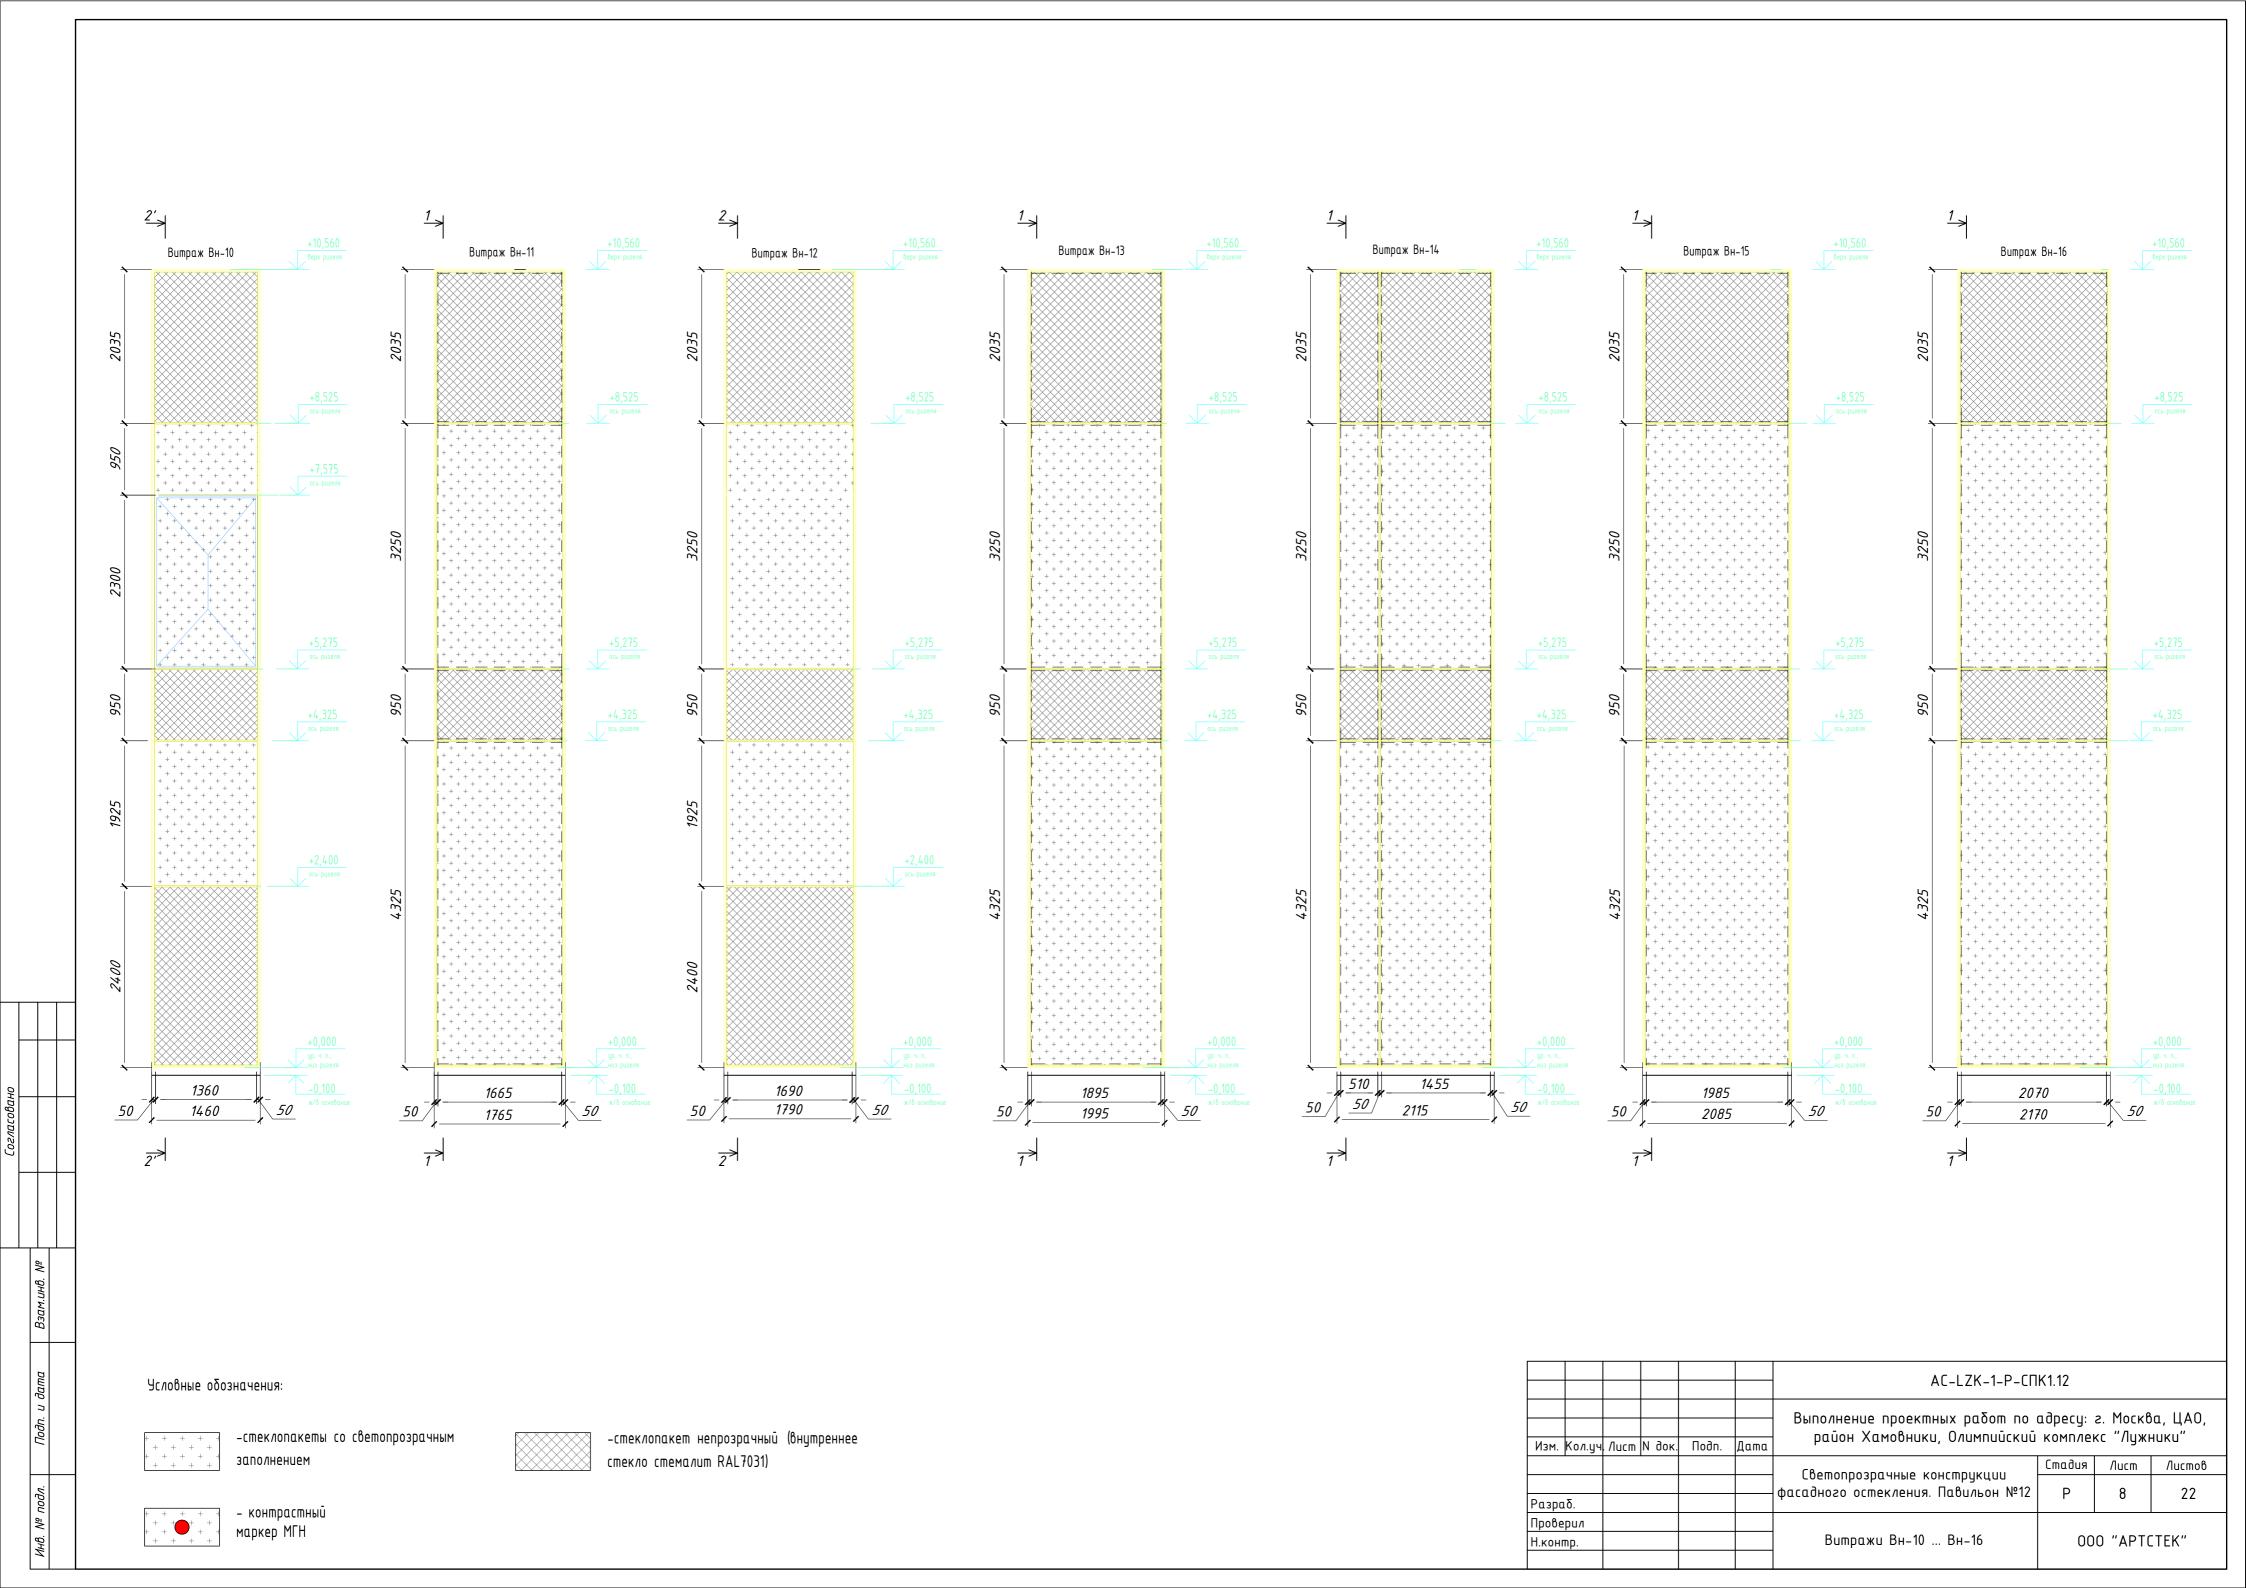

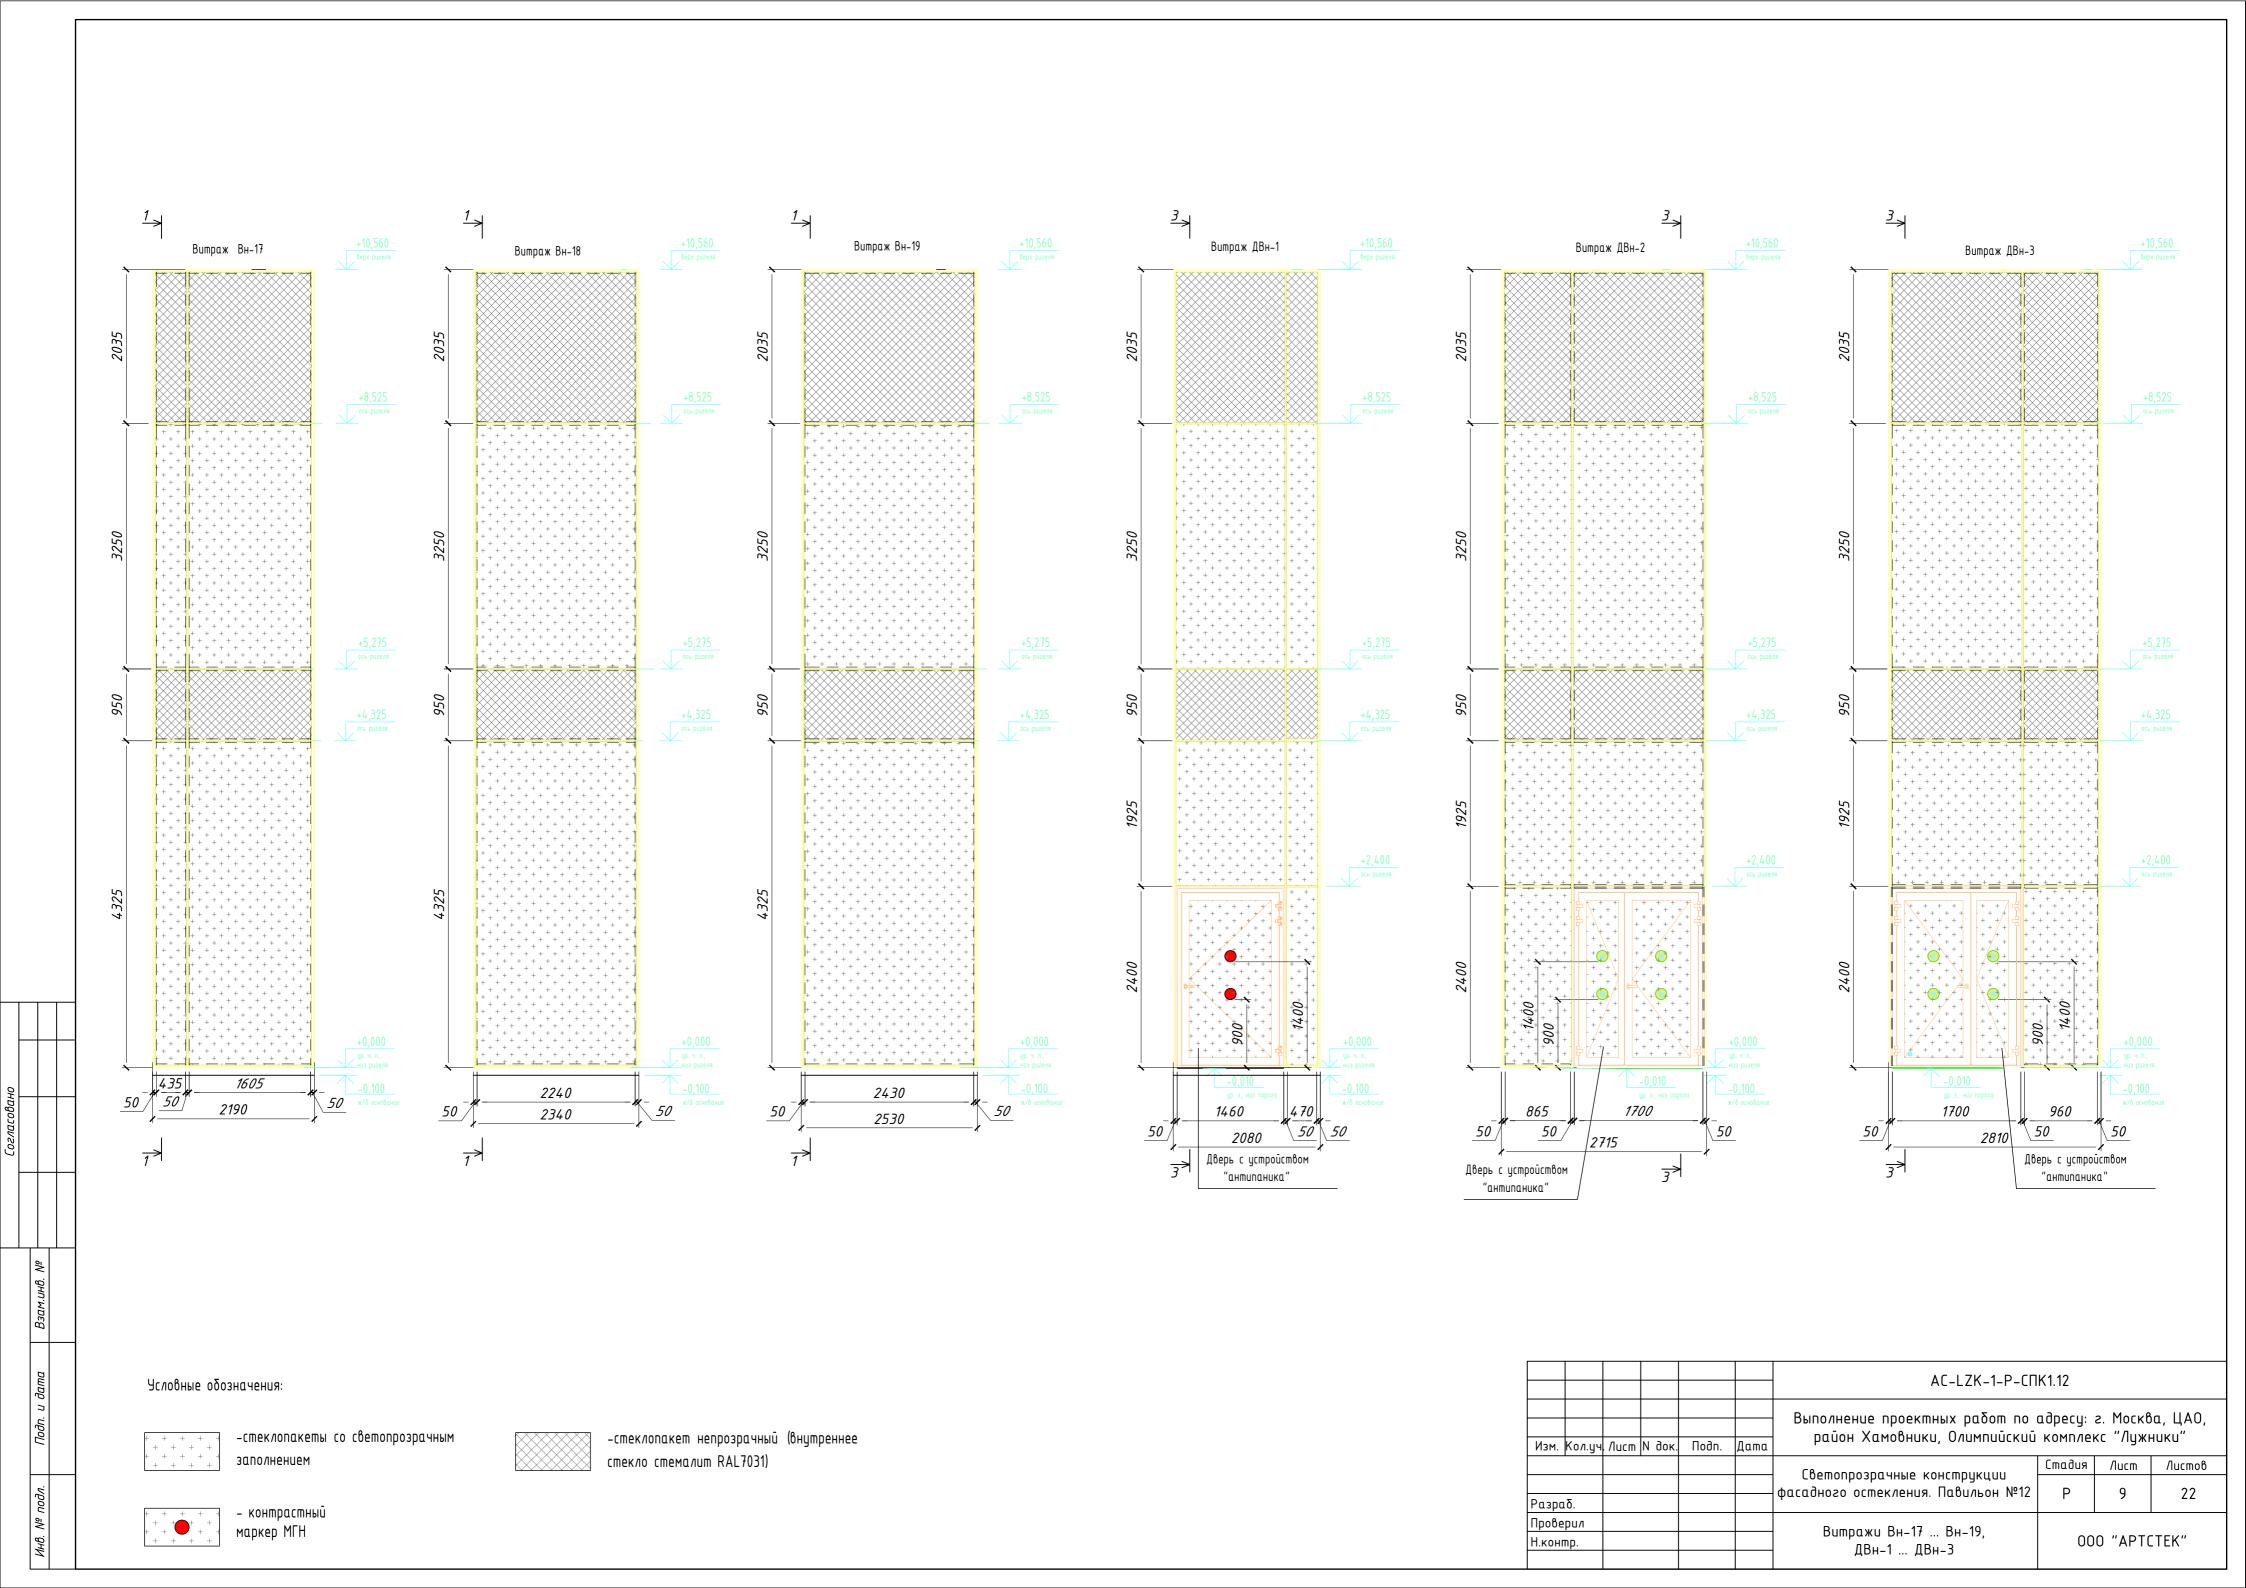


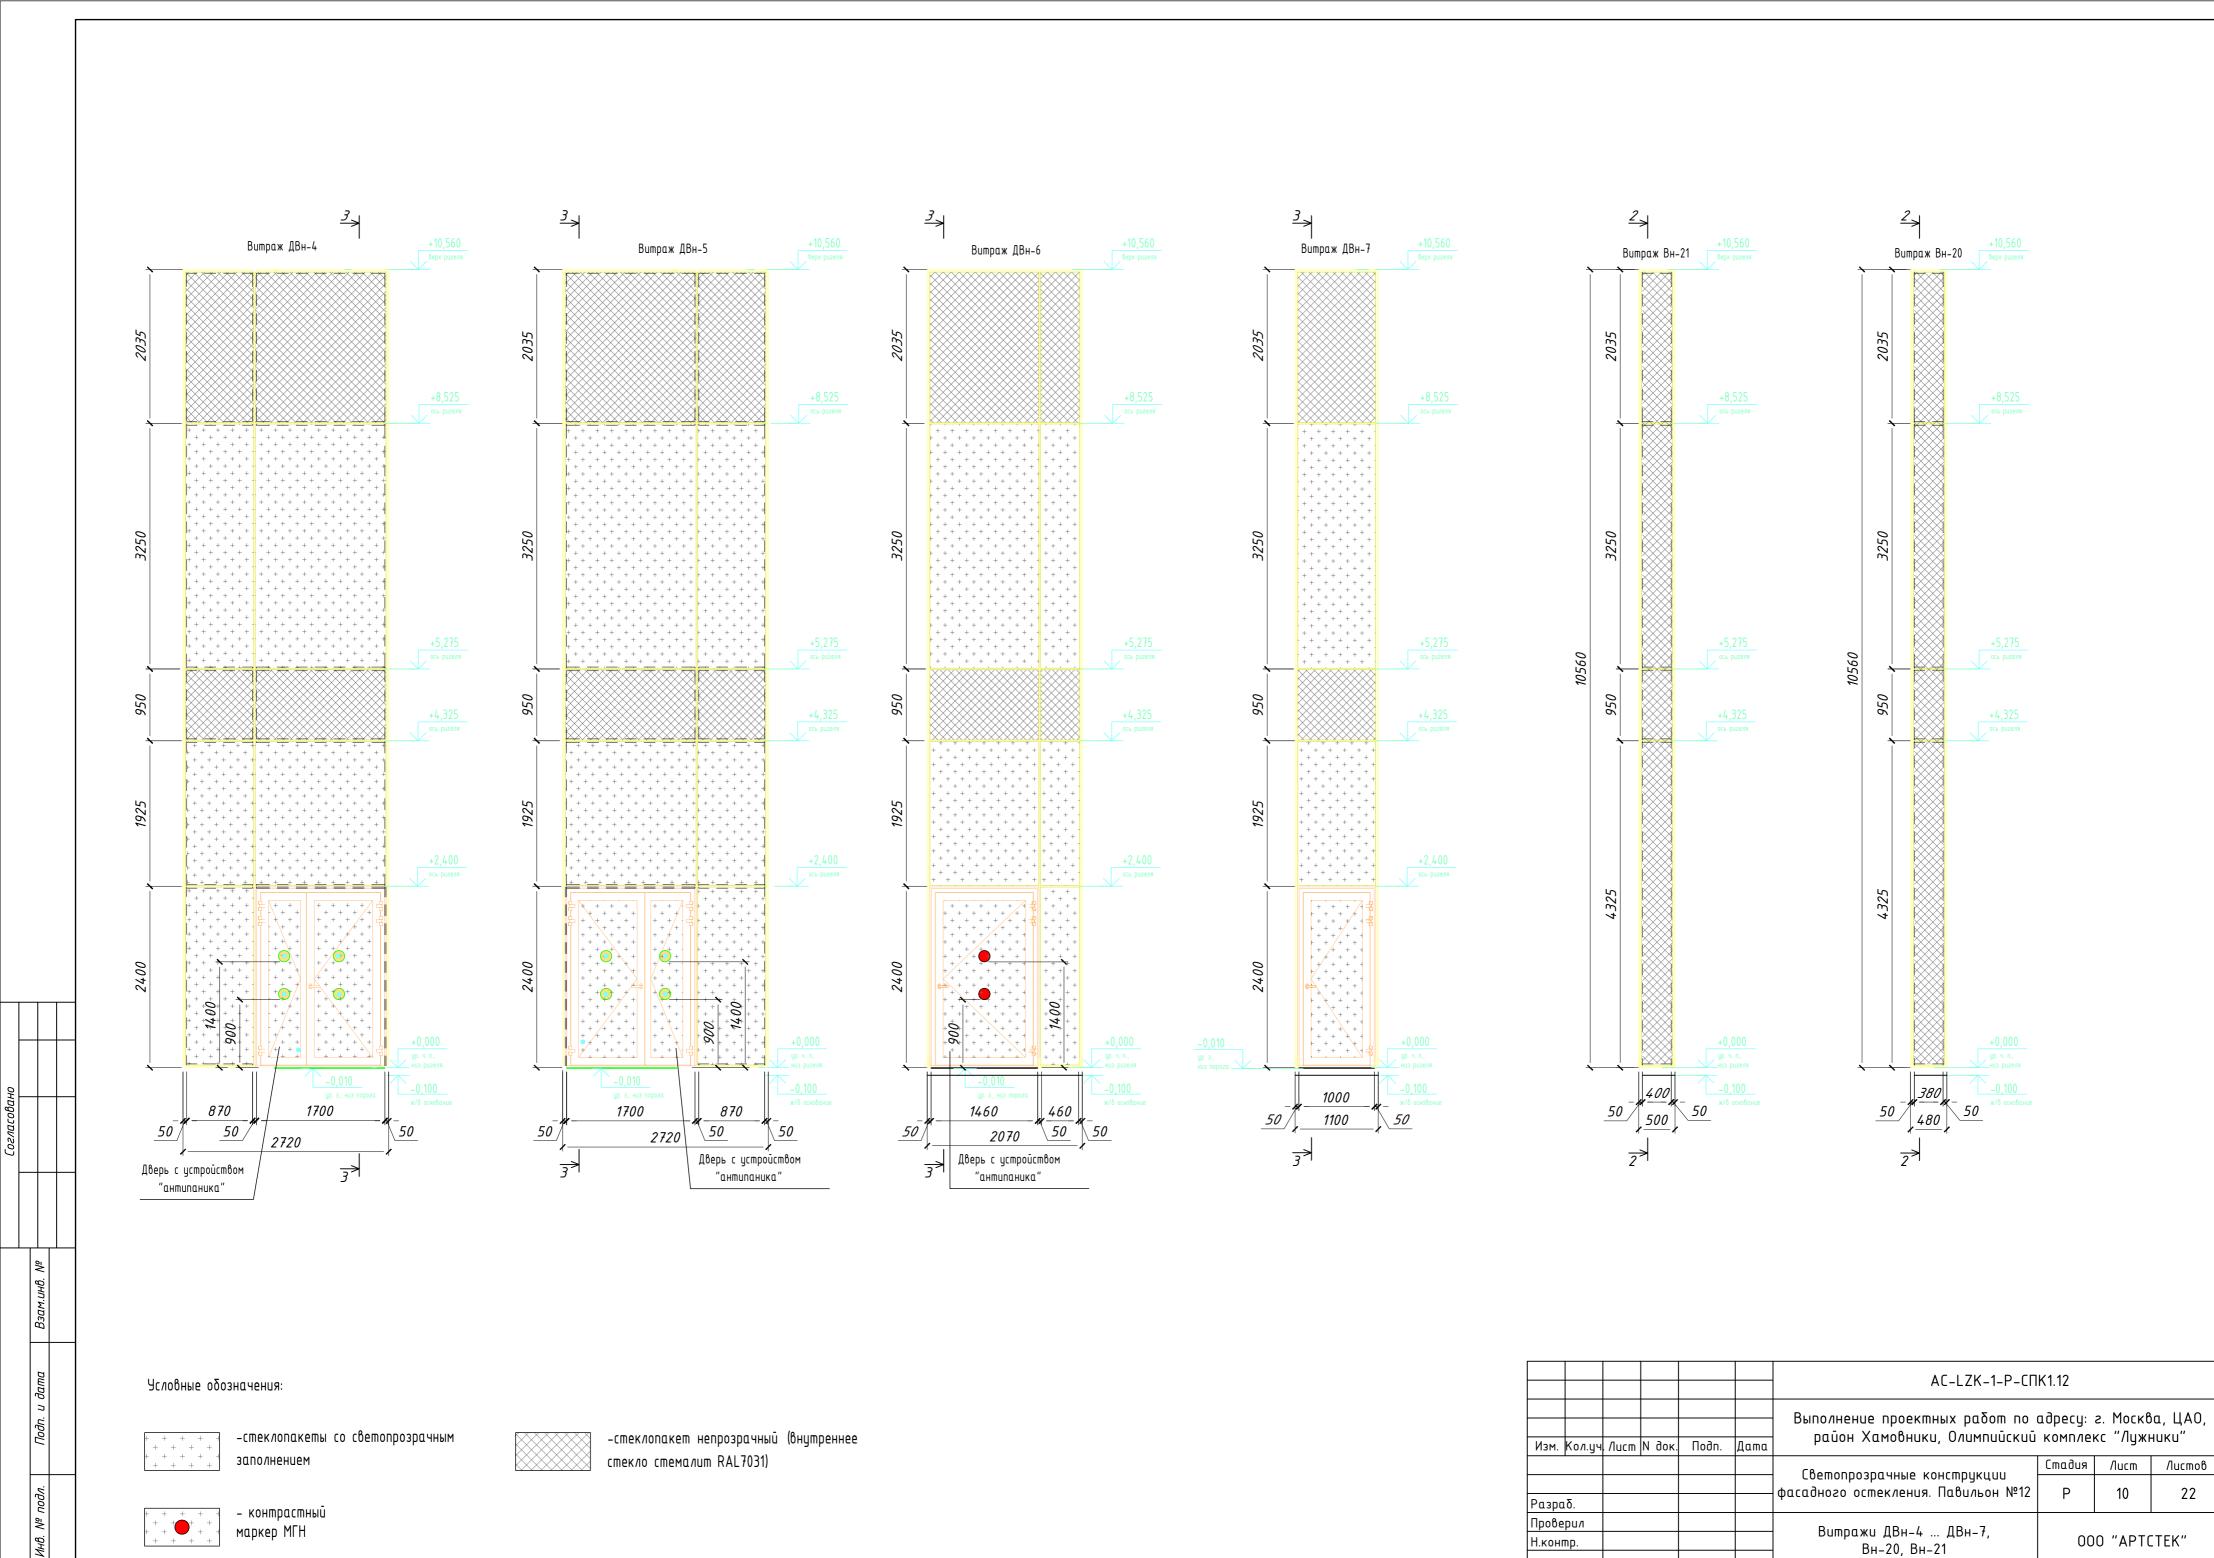


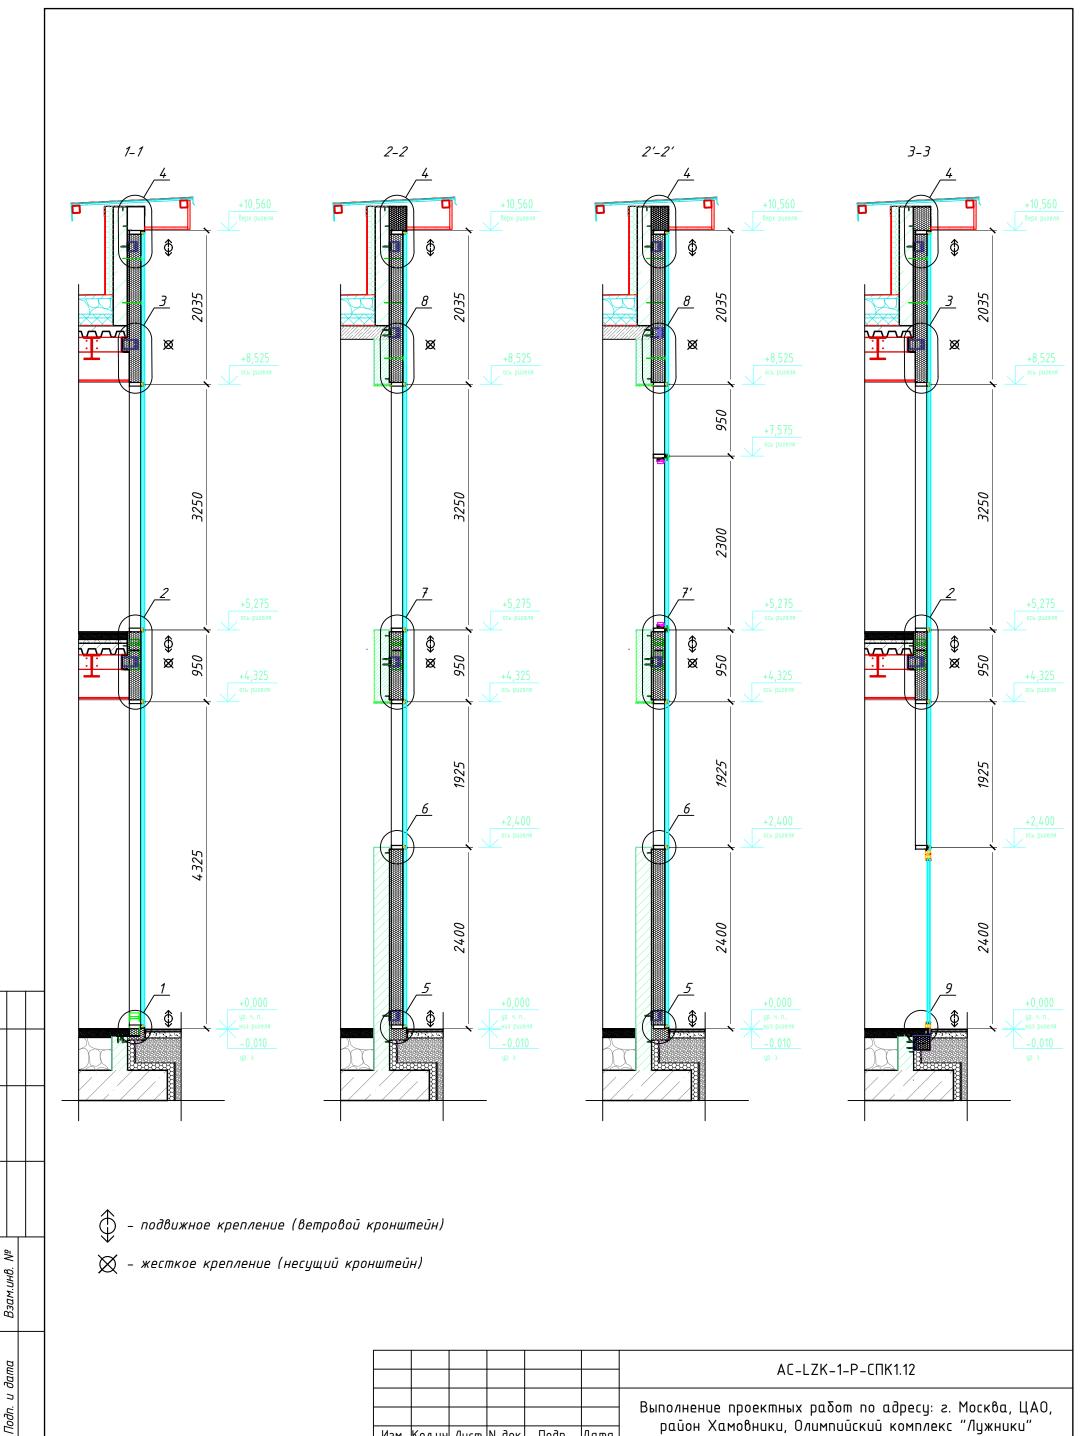

Инв. № подл.

| | | | | | | AC-LZK-1-P-CΠK1.12 | | | | | |
|--------|--------|-------|--------|-------|------|--|---------------|-------|--------|--|--|
| Изм. | Кол.уч | /lucm | N док. | Подп. | Дата | Выполнение проектных работ по адресу: г. Москва, ЦАО, район Хамовники, Олимпийский комплекс "Лужники" | | | | | |
| | ' | | | | | Chamanna and a kaucannikuu | Стадия | /lucm | Листов | | |
| Разра | ιδ. | | | | | Светопрозрачные конструкции фасадного остекления. Павильон №12 | Р | 11 | 22 | | |
| Прове | •рил | | | | | | | | | | |
| Н.конг | mp. | | | | | Разрезы 1–1, 2–2, 2'–2', 3–3 | 000 "APTCTEK" | | | | |

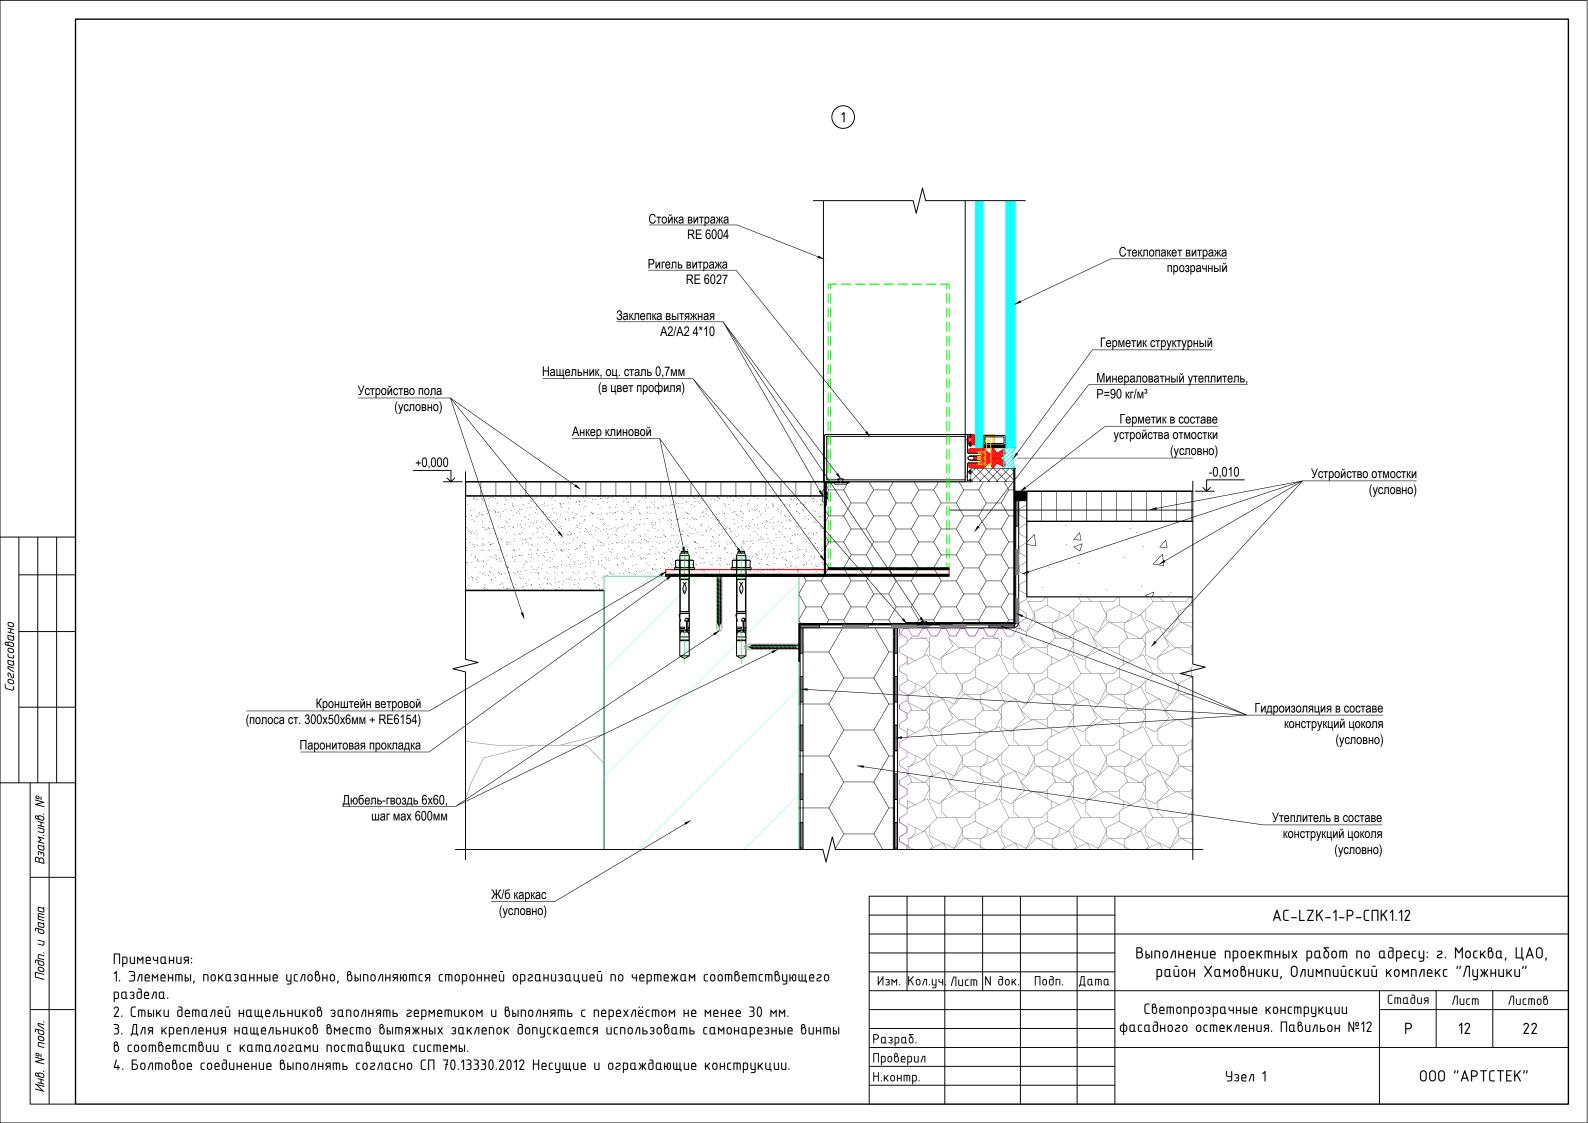

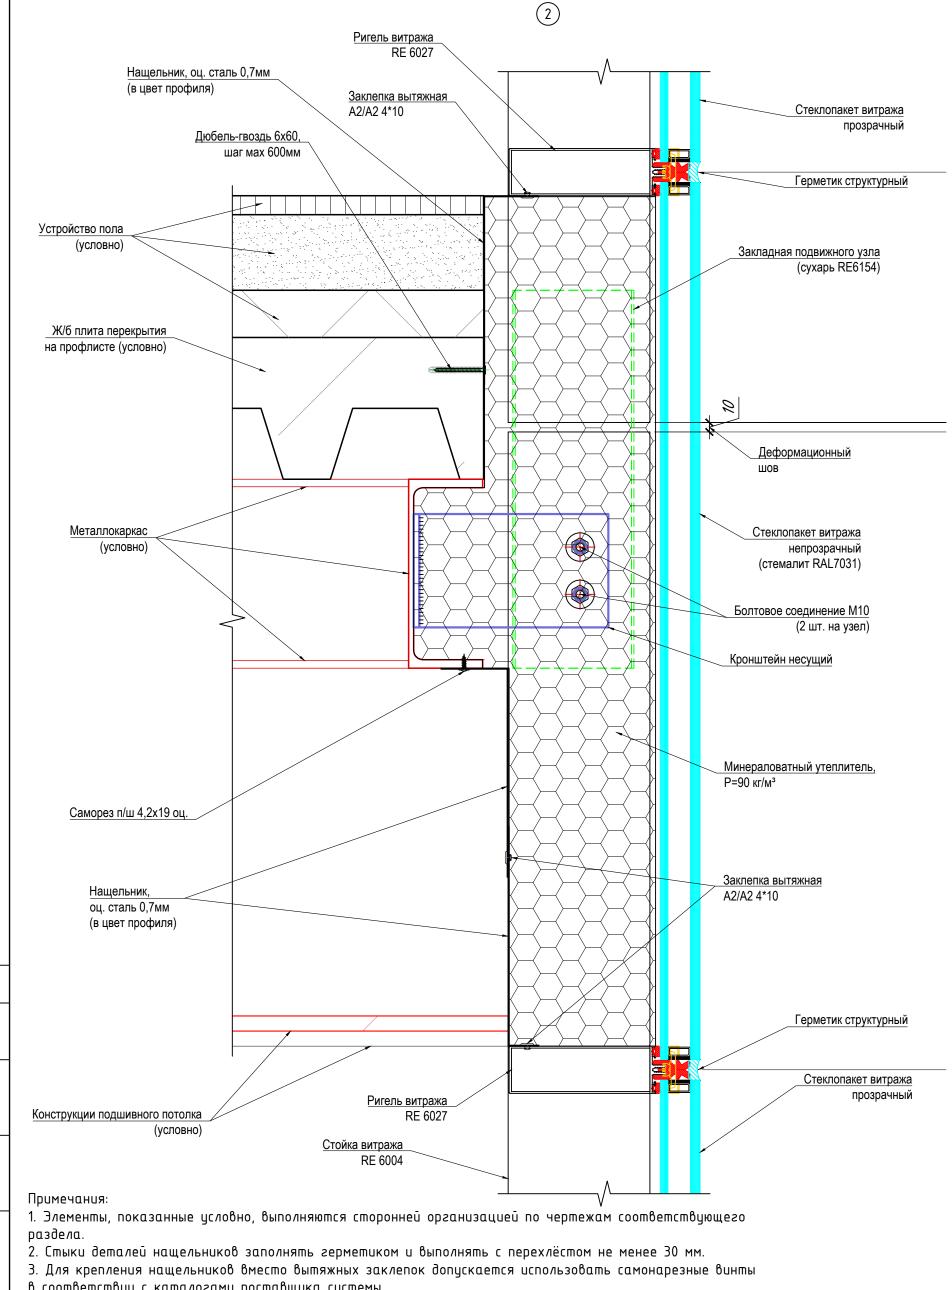

в соответствии с каталогами поставщика системы.

Согласовано


∛

Взам.инв.

Подп. и дата

№ подл.

| | | | | | | AC-LZK-1-P-CΠK1.12 | | | | | | |
|--------|---------|---------|--------|-------|--------|---|---------------|----|----|--|--|--|
| Изм. | Кол.уч | . /lucm | N док. | Подп. | Дата | Выполнение проектных работ по адресу: г. Москва, ЦАО, район Хамовники, Олимпийский комплекс "Лужники" | | | | | | |
| | | | Стадия | /lucm | Листов | | | | | | | |
| Разра | азраб. | | | | | Светопрозрачные конструкции фасадного остекления. Павильон №12 | Р | 13 | 22 | | | |
| Прове | рил | | | | | | | | | | | |
| Н.конг | .контр. | | | | | Узел 2 | 000 "APTCTEK" | | | | | |

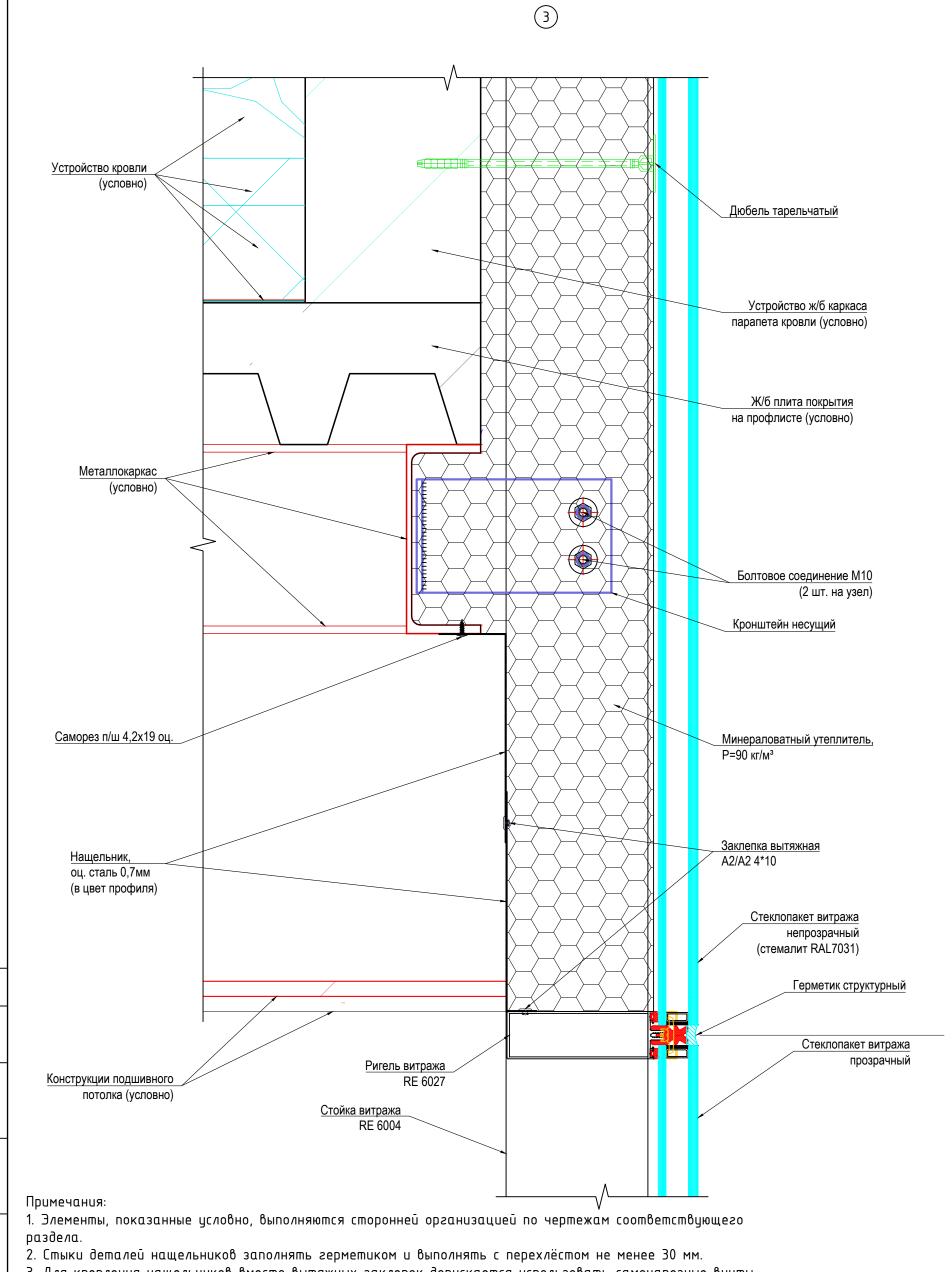

- 3. Для крепления нащельников вместо вытяжных заклепок допускается использовать самонарезные винты
- в соответствии с каталогами поставщика системы.


∛


Взам.инв.

Подп. и дата

№ подл.

| | | | | | | AC-LZK-1-P-CΠK1.12 | | | | | | |
|-------|------------------|---------|--------|-------|------|---|---------------|------|--------|--|--|--|
| Изм. | Кол.уч | . /lucm | N док. | Подп. | Дата | Выполнение проектных работ по адресу: г. Москва, ЦАО, район Хамовники, Олимпийский комплекс "Лужники" | | | | | | |
| | , , | | | | | Своторрозраницо констрикции | Стадия | Лист | Листов | | | |
| Разро | ιδ. | | | | | Светопрозрачные конструкции фасадного остекления. Павильон №12 | Р | 14 | 22 | | | |
| Прове | Тровери <i>л</i> | | | | | | | | | | | |
| Н.кон | 1.контр. | | | | | Узел З | 000 "APTCTEK" | | | | | |

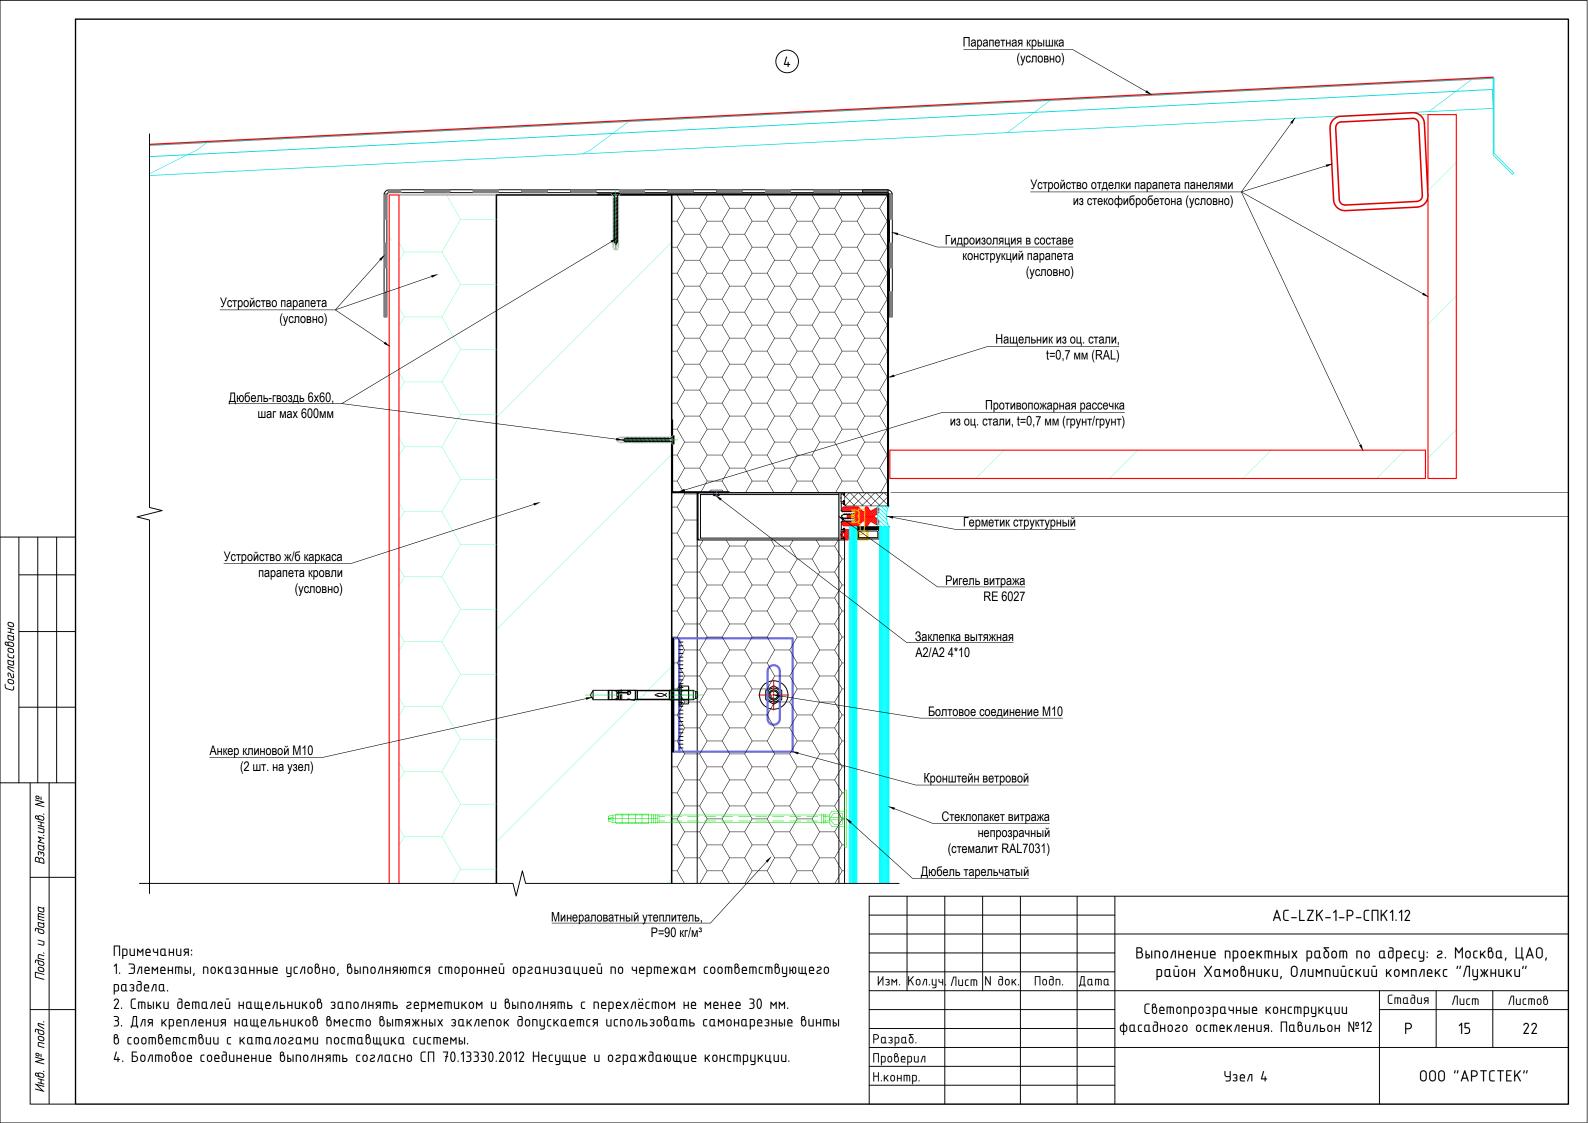

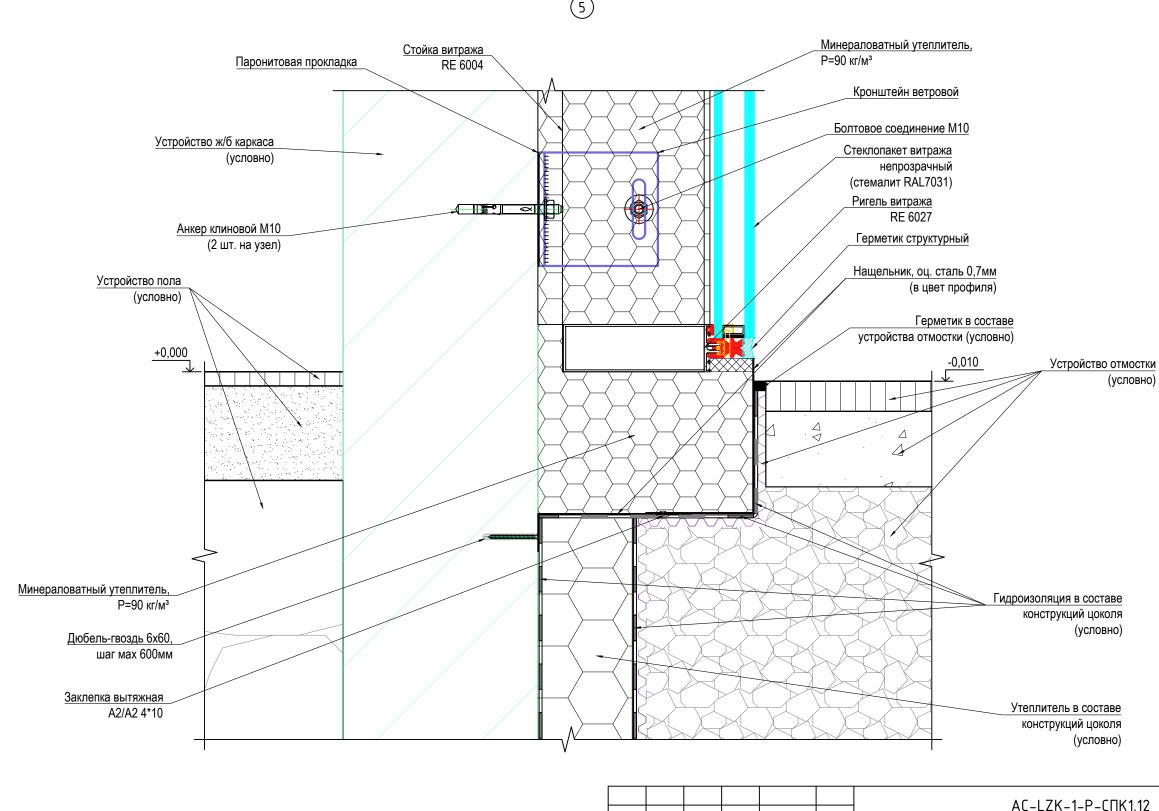

Примечания:

Взам.инв.


и дата

Инв. № подл.

- 1. Элементы, показанные условно, выполняются сторонней организацией по чертежам соответствующего раздела.
- 2. Стыки деталей нащельников заполнять герметиком и выполнять с перехлёстом не менее 30 мм.
- 3. Для крепления нащельников вместо вытяжных заклепок допускается использовать самонарезные винты
- в соответствии с каталогами поставщика системы.
- 4. Болтовое соединение выполнять согласно СП 70.13330.2012 Несущие и ограждающие конструкции.

| | | | | | | AC-LZK-1-P-CΠK1.12 | | | | | | | |
|-------------------|-------------|---------|--------|-------|------|---|---------------|------|--------|--|--|--|--|
| Изм. | Кол.уч | . /lucm | N док. | Подп. | Дата | Выполнение проектных работ по адресу: г. Москва, ЦАО, район Хамовники, Олимпийский комплекс "Лужники" | | | | | | | |
| | • | | • | | | Светопрозрачные конструкции | Стадия | Лист | Листов | | | | |
| Разро | 1 δ. | | | | | фасадного остекления. Павильон №12 | Р | 16 | 22 | | | | |
| Проверил Н.контр. | | | | | | Узел 5 | 000 "APTCTEK" | | TEK" | | | | |
| | | | | | | | | | | | | | |

6

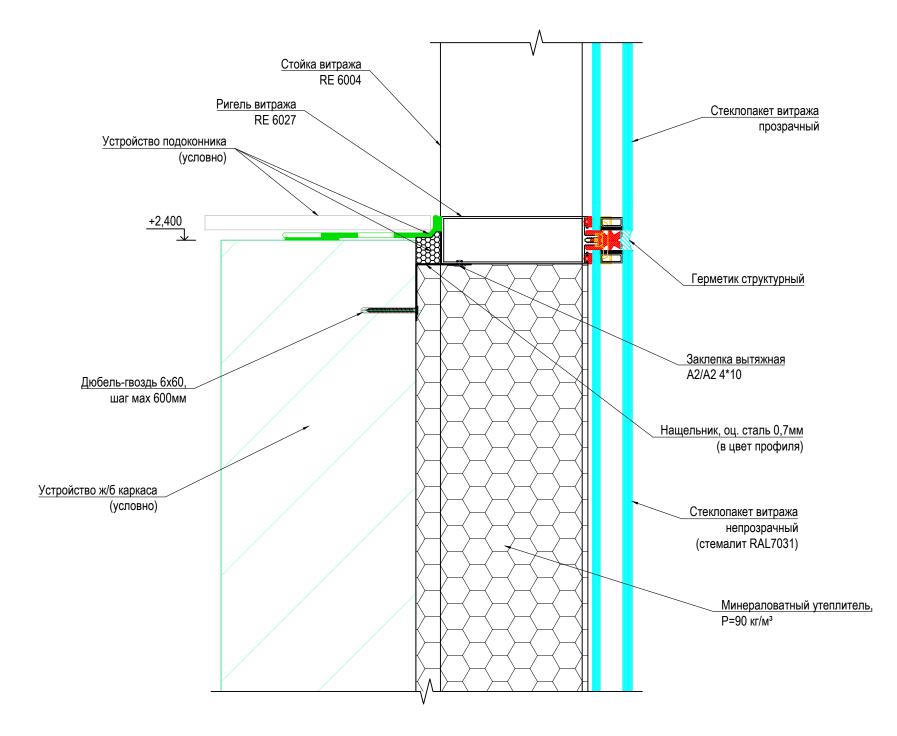

Примечания:


Взам.инв. №

Подп. и дата

Инв. № подл.

- 1. Элементы, показанные условно, выполняются сторонней организацией по чертежам соответствующего раздела.
- 2. Стыки деталей нащельников заполнять герметиком и выполнять с перехлёстом не менее 30 мм.
- 3. Для крепления нащельников вместо вытяжных заклепок допускается использовать самонарезные винты
- в соответствии с каталогами поставщика системы.
- 4. Болтовое соединение выполнять согласно СП 70.13330.2012 Несущие и ограждающие конструкции.

| | | | | | | AC-LZK-1-P-CΠK1.12 | | | | | | |
|----------|--------|-------|--------|-------|--------|---|--------|-------|--------|--|--|--|
| | | | | | | Выполнение проектных работ по адресу: г. Москва, ЦАО, район Хамовники, Олимпийский комплекс "Лужники" | | | | | | |
| Изм. | Кол.уч | /Jucm | Ν ∂οκ. | Подп. | Дата | | | | | | | |
| | | | | | | Светопрозрачные конструкции | Стадия | /lucm | Листов | | | |
| | | | | | | фасадного остекления. Павильон №12 | Р | 17 | 22 | | | |
| Разро | 1Ò. | | | | | | | | | | | |
| Прове | ≥рил | | | | | | | | | | | |
| Н.контр. | | | | | Узел 6 | 000 "APTCTEK" | | | | | | |
| | | | | | | | | | | | | |

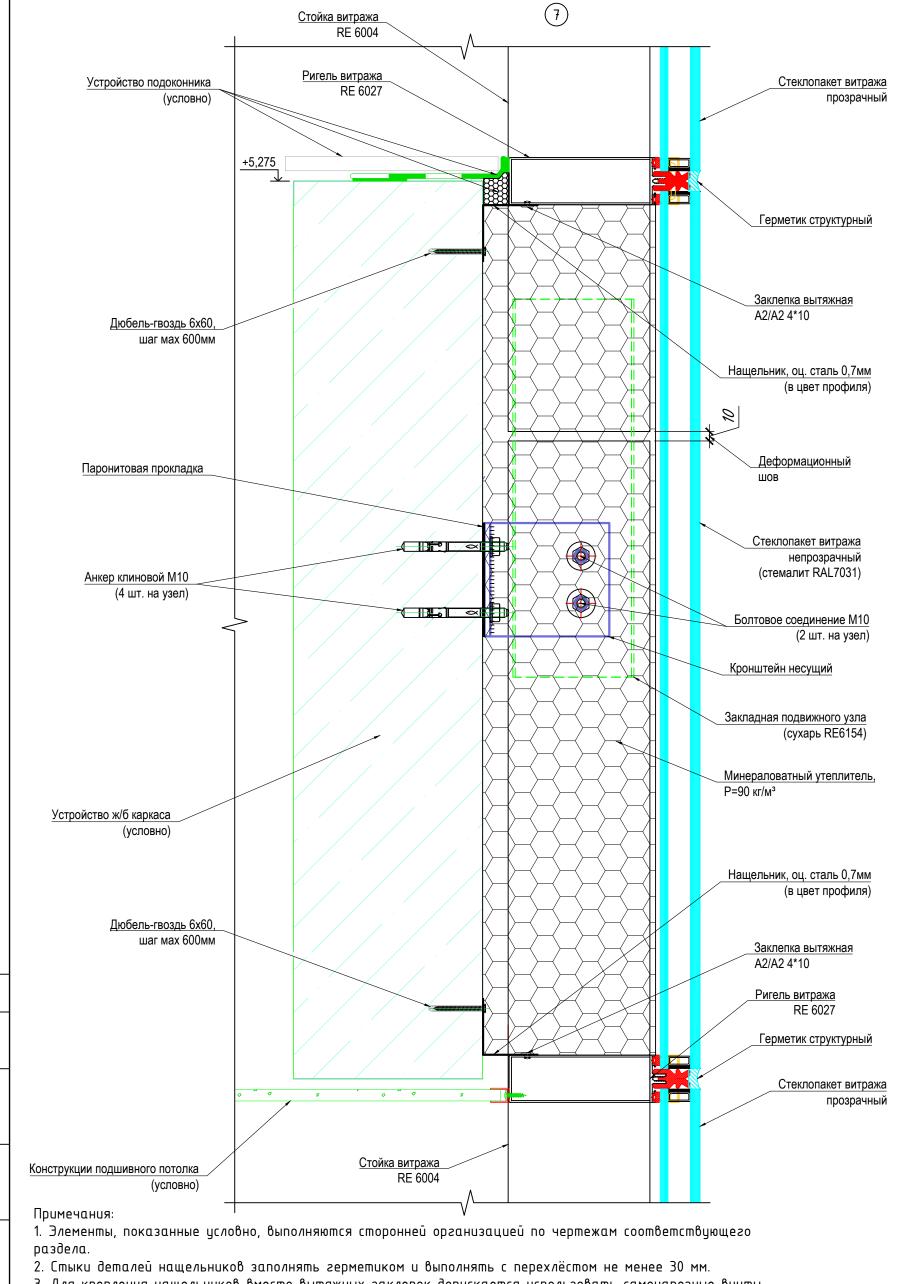

- 3. Для крепления нащельников вместо вытяжных заклепок допускается использовать самонарезные винты
- в соответствии с каталогами поставщика системы.

ō√


Взам.инв.

Подп. и дата

№ подл.

Инв.

| | | | | | | AC-LZK-1-P-CΠK1.12 | | | | | | |
|--------|---------|---------|--------|-------|--------|--|---------------|----|----|--|--|--|
| Изм. | Кол.уч | . /lucm | N док. | Подп. | Дата | Выполнение проектных работ по адресу: г. Москва, ЦАО, район Хамовники, Олимпийский комплекс "Лужники" | | | | | | |
| | • | | Сшадия | /lucm | Листов | | | | | | | |
| Разро | азраб. | | | | | Светопрозрачные конструкции фасадного остекления. Павильон №12 | Р | 18 | 22 | | | |
| Прове | рил | | | | | | | | | | | |
| Н.коні | .контр. | | | | | Чзел 7 | 000 "APTCTEK" | | | | | |

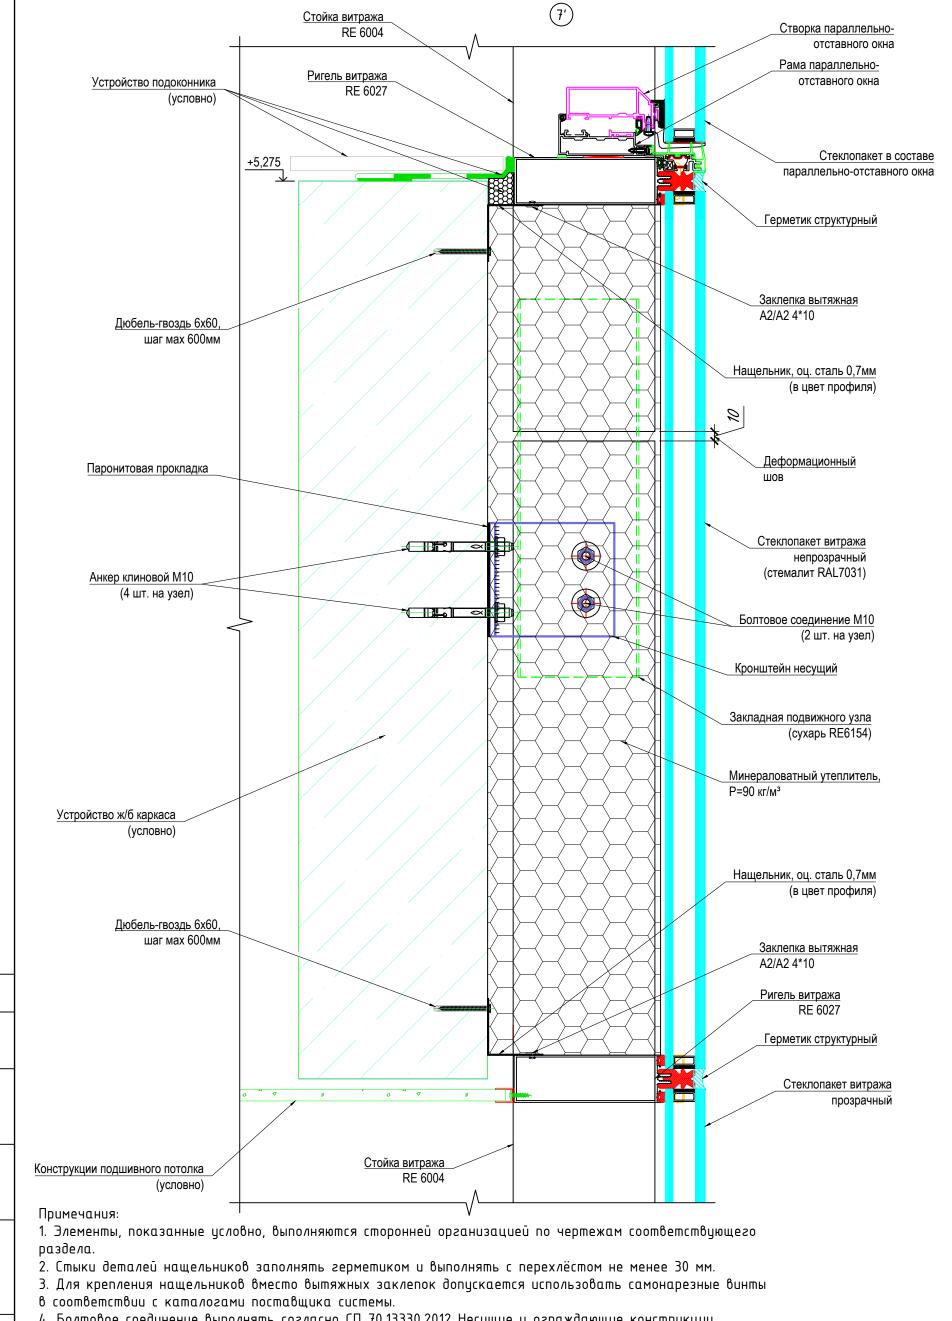

4. Болтовое соединение выполнять согласно СП 70.13330.2012 Несущие и ограждающие конструкции.

Согласовано

ō√


Взам.инв.

Подп. и дата

№ подл.

Инв.

| | | | | | | AC-LZK-1-P-СПК1.12 - Выполнение проектных работ по адресу: г. Москва, ЦАО, район Хамовники, Олимпийский комплекс "Лужники" | | | | |
|------------------|---------|---------|----------|-------|------|--|---------------|-------|--------|--|
| Изм. | Кол.уч | . /lucm | N док. | Подп. | Дата | | | | | |
| | Разраδ. | | <u>'</u> | | | Chamanna and a saucana | Стадия | /lucm | Листов | |
| Разра | | | | | | Светопрозрачные конструкции фасадного остекления. Павильон №12 | Р | 19 | 22 | |
| Провери <i>л</i> | | | | | | | | | | |
| Н.контр. | | | | | | Узел 7' | 000 "APTCTEK" | | | |
| | | | | | | | | | | |

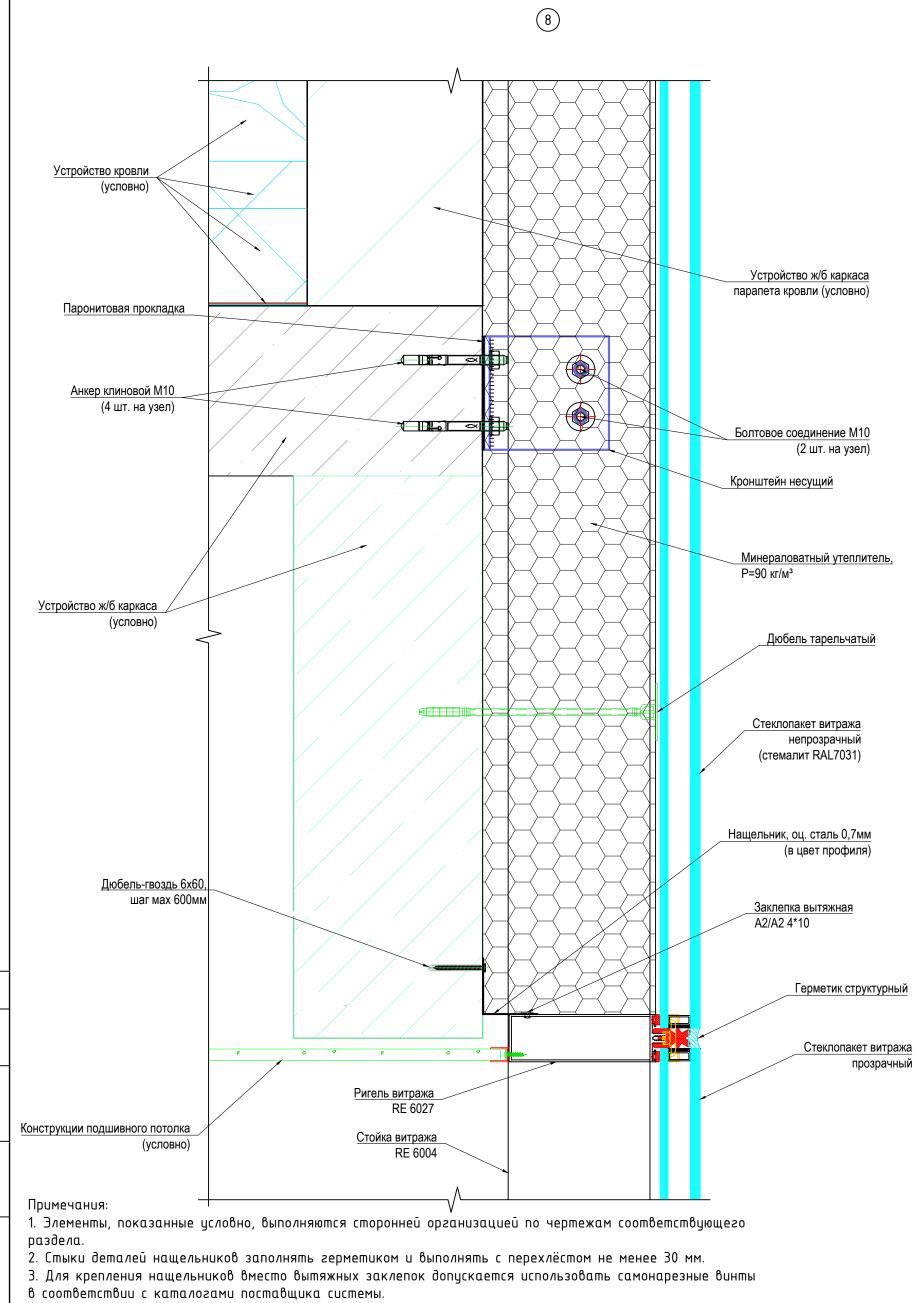

∛


Взам.инв.


Подп. и дата

№ подл.

Инв.

| | | | | | | AC-LZK-1-P-СПК1.12 - Выполнение проектных работ по адресу: г. Москва, ЦАО, район Хамовники, Олимпийский комплекс "Лужники" | | | | |
|----------|----------|---------|--------|-------|------|--|---------------|-------|--------|--|
| Изм. | Кол.уч | . /lucm | N док. | Подп. | Дата | | | | | |
| | Разраδ. | | | | | Champana and a would be a second | Стадия | /lucm | Листов | |
| Разра | | | | | | Светопрозрачные конструкции фасадного остекления. Павильон №12 | Р | 20 | 22 | |
| Проверил | | | | | | | | | | |
| Н.конг | Н.контр. | | | | | Узел 8 | 000 "APTCTEK" | | | |
| | | | | | | | | | | |

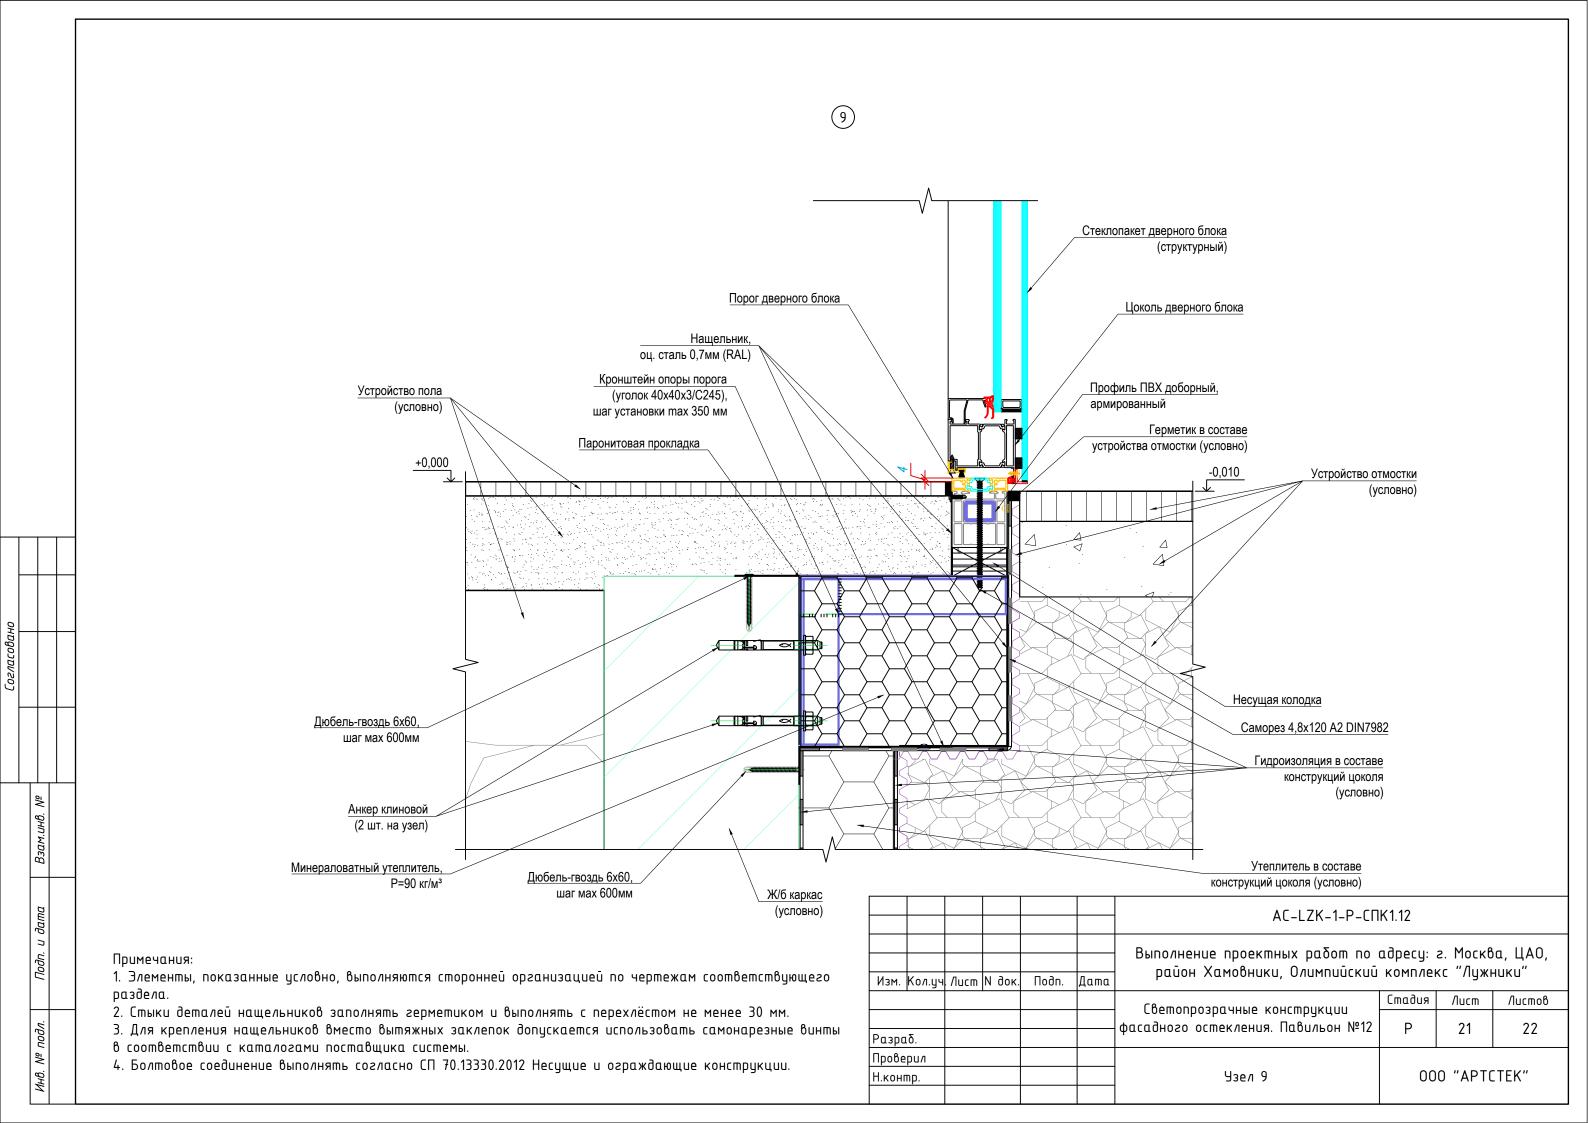

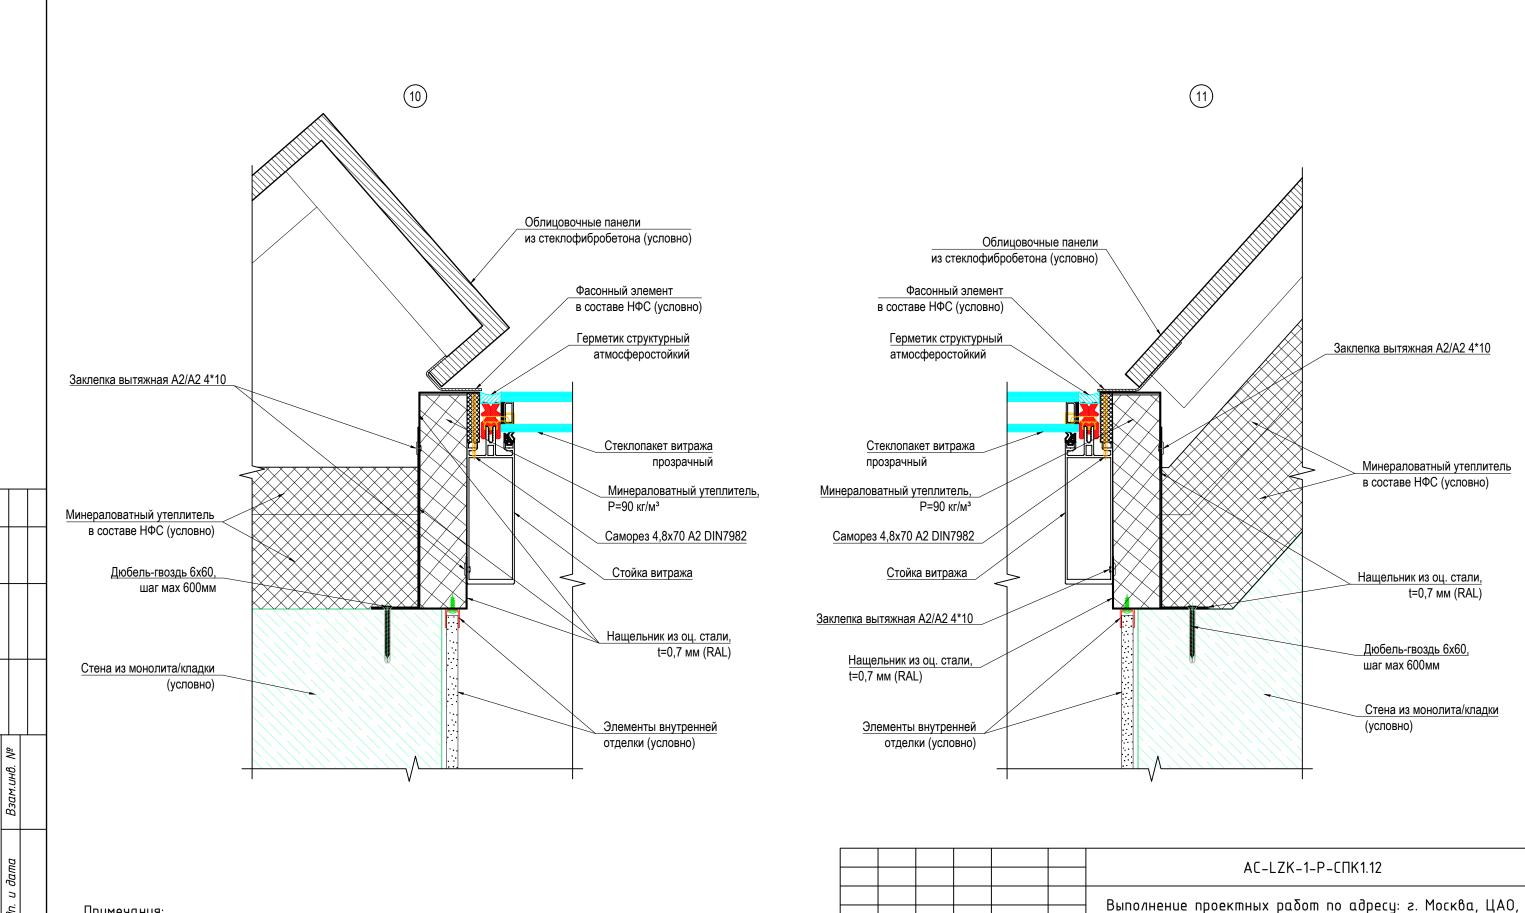

Примечания:

Инв. Nº подл.

- 1. Элементы, показанные условно, выполняются сторонней организацией по чертежам соответствующего раздела.
- 2. Стыки деталей нащельников заполнять герметиком и выполнять с перехлёстом не менее 30 мм.
- 3. Для крепления нащельников вместо вытяжных заклепок допускается использовать самонарезные винты
- в соответствии с каталогами поставщика системы.
- 4. Болтовое соединение выполнять согласно СП 70.13330.2012 Несущие и ограждающие конструкции.

| | | | | | | AC-LZK-1-P-CΠK1.12 | | | | | |
|----------|--------|-------|--------|-------|------|---|---------------|-------|--------|--|--|
| | | | | | | Выполнение проектных работ по адресу: г. Москва, ЦАО, | | | | | |
| Изм. | Кол.уч | /lucm | N док. | Подп. | Дата | район Хамовники, Олимпийский комплекс "Лужники" | | | | | |
| | | | | | | Светопрозрачные конструкции | Стадия | /lucm | Листов | | |
| | | | | | | фасадного остекления. Павильон №12 | Р | 22 | 22 | | |
| Разраб. | | | | | | • | · | | | | |
| Проверил | | | | | | | | | | | |
| Н.контр. | | | | | | Узлы 10, 11 | 000 "APTCTEK" | | TEK" | | |
| | | | | | | | | | | | |