

Свидетельство СРО-П-079-14122009 на основании Решения Совета Ассоциации №08/20-1 от "20" августа 2018 г.

«Капитальный ремонт (реконструкция) тепловых сетей от УП у ж/д №26 по ул. Б. Новикова до ТК-8018 ул. Расплетина, д 7 в ГО г. Рыбинск Ярославской области».

Рабочая документация

Основной комплект рабочих чертежей

0802.P.22-AC.4

Главный инженер проекта

ful fill

Шкаров А.Н.

г. Ярославль 2022

#### Ведомость основного комплекта рабочих чертежей

Оδозначение	Наименование	Примечание
0802.P.22-TC.4	Тепловые сети.	
0802.Р.22-СОДК.4	Оперативный дистанционный контроль	
0802.P.22-AC.4	Архитектурно-строительные решения.	
0802.P.22-Π0C.4	Проект организации строительства.	

### Ведомость рабочих чертежей основного комплекта АС

/lucm	Наименование	Примечание						
1	Общие данные							
2	Тепловая камера ТК-8018							
3	Схема расположения блоков по осям							
4	Лестница металлическая							
5	Неподвижная опора Н1							
6	Koßep №1							
7	Колодец дренажный №1							
8	Опоры для трубопроводы в ТК-8013	-						
9	9 П-образный компенсатор раскладка плит							

#### Ведомость ссылочных и прилагаемых документов

		Примечани
Обозначение	Наименование	е
ГОСТ 8736-2014	Песок для строительных работ. Технические условия	
ГОСТ 6617-76	Битумы нефтяные строительные. Технические условия	
ΓΟCT 26633-2015	Бетоны тяжелые и мелкозернистые. Технические условия	
ΓΟCT 28013-98	Растворы строительные. Общие технические условия	
ГОСТ 5264-80	Ручная дуговая сварка. Соединения сварные. Основные типы, конструктивные элементы и размеры.	
СП 45.13330.2017	Земляные сооружения, основания сварные. Основные типы, конструктивные элементы и размеры.	
СП 70.13330.2012	Несущие и ограждающие конструкции. Актуализированная редакция СНиП 3.03.01-87	
СП 63.13330.2012	Бетонные и железоδетонные конструкции. Основные положение. Актуализированная редакция СНиП 52-01-2003	
СП 72.13330.2016	Защита строительных конструкций и сооружений от коррозий. Актуализированная редакция СНиП 3.04.03-85	
Серия 3.006.1–2.87 в.1	Сборные железобетонные каналы и тоннели из лотковых элементов. Выпуск1. Лотки. Рабочие чертежи	
Серия 3.006.1–2.87 в.2	Сборные железобетонные канала и тоннели из лотковых элементов. Выпуск2. Плиты . Опорные подушки.	
ПП раздел 27 серия 2.2	Пособие по проектированию жилых и гражданских зданий. Типовые детали бесканальной прокладке теплосети из труб с пенопоуретановой оболочке.	
0802.P.22-AC.4.C	Спецификация оборудования и материалов	На 4-х листах

Перечень основных работ, на которые необходимо составление актов освидетельствования скрытых работ.

- 1. Устройство монолитных железобетонных конструкций.
- 2. Монтаж сборных бетонных конструкций.
- 3. Защита металлических конструкций от коррозии.
- Проход через ограждающие конструкции.


В ходе проведения строительно- монтажных работ должны составляться акты на все непредвиденные работы.

## Общие указания

- 1. Производство работ вести в соответствии с требованиями серии 3.006.1-8, СП 45.13330.2017, СП 70.13330.2012, СП 71.13330.2017, СП 72.13330.2016, СП 49.13330.2010, СНиП 12-04-2002, СП 41-105-2002, СП 315.1325800.2017, СП 74.13330.2011 и ГОСТ 5264.
- 2. Технологические схемы см. по чертежам марки ТС.
- 3. Сварку вести электродами типа 342, 346 по ГОСТ 9467-75.
- 4. Монолитные бетонные и железобетонные конструкции выполнять в соответствиис требованиями СП 63.13330.2012 "Бетонные и железобетонные конструкции".
- 5. Монтаж непроходных каналов
- 5.1. Лотки тепловых сетей устанавливать на песчаное основание толщиной 100 мм с коэффициентом фильтрации 20 м/сут.
- 5.2. На углах поворота канала установить уголок 100х100х10 для последующего опирания плит перекрытия по продольной стороне, с опиранием на лоток не менее 250мм.
- 6. Произвести антикоррозионную обработку открытых металлических поверхностей эмалью АнтикорХим в 3 слоя на предварительно очищенную, сухую поверхность.
- 7. Все бетонные и железобетонные конструкции, соприкасающиеся с грунтом, покрыть Мембраной "Planter"
- 8. При пробивке отверстий и проёмов в железобетонных конструкциях выполнить предварительное перфарирование по контуру пробиваемого проема.
- 9. При вскрытии грунтовых вод, работы вести с искусственным водопонижением или с открытым водоотливом.
- 10. Во время возведения, поступающую в котлован воду отвести или откачать, не допуская затопления свежего бетона.
- 11. Перечень основных работ, на которые необходимо составление актов освидетельствования скрытых работ
- -Устройство монолитных железобетонных конструкций.
- -Монтаж сборных бетонных конструкций.
- -Защита металлических конструкций от коррозии.
- -Проход через ограждающие конструкции.

В ходе проведения строительно-монтажных работ должны составляться акты на все непредвиденные работы.

						0802.P.22-AC.4				
Изм.	Кол.уч	. /lucm	№док.	Подпись	Датс	«Капитальный ремонт (реконструкция) тепловых сетей от УП у ж/д №26 по ул. Б. Новикова до ТК-8018 ул. Расплетина, д 7 в ГО г. Рыбинск Ярославской области».				
Разро	ιδ.	Феде	нев	2	08.22	Архитектурно-строительные	Стадия	/lucm	Листов	
Прове	•рил	Шкар	оов	lift	08.22	решения	Р	1	9	
						Общие данный	OF MHBECT		н <del>и опетственистью</del> -АУДИТ	

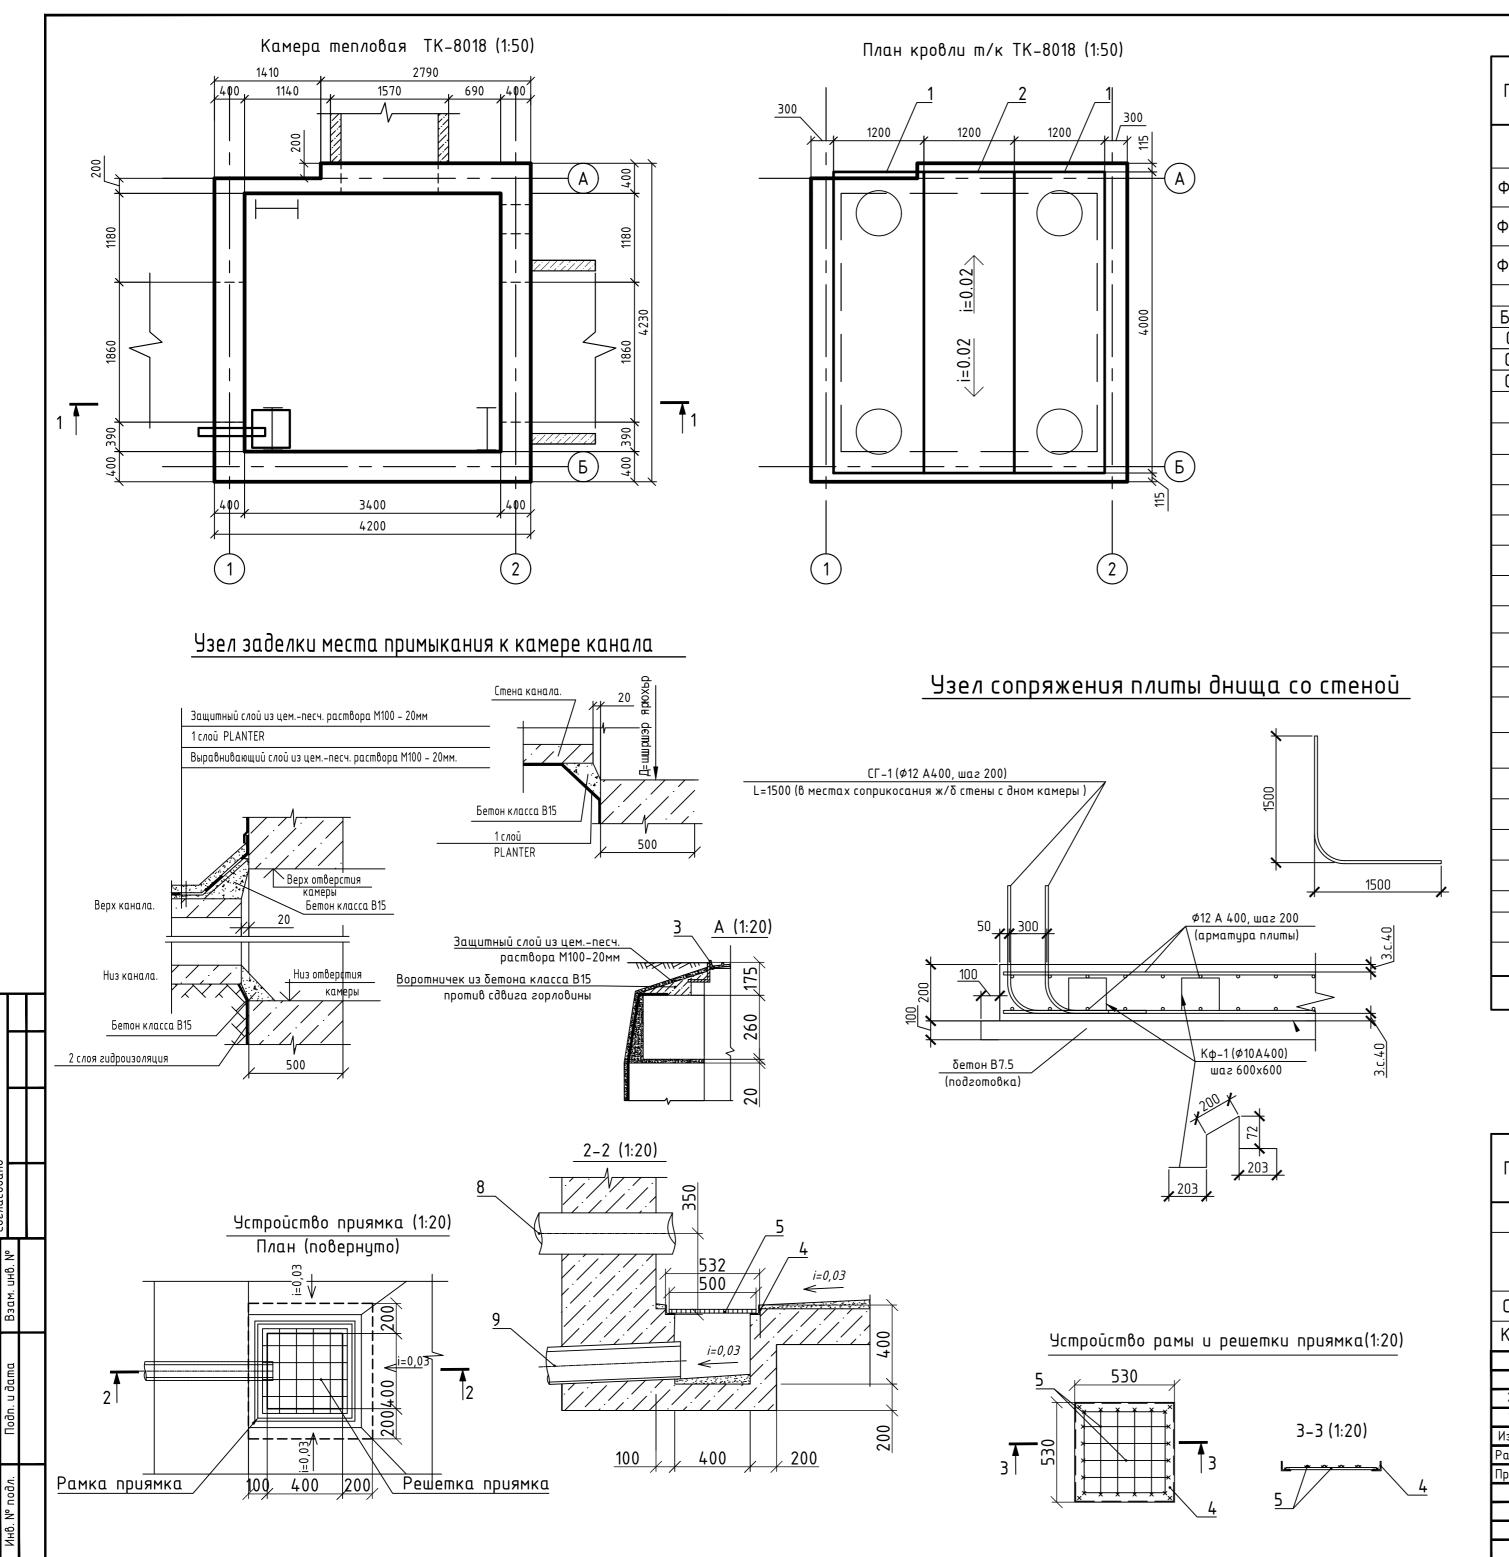



## Спецификация материалов и изделий


Поз.	Обозначение	Наименование	Кол	Масса ед. кг.	Приме- чание
		Стандартные изделия			
ФБС 1	ΓΟCT 13579- 2018	ФБС 24.4.6 – Т	9	1300	шш
ФБС 2	ΓΟCT 13579- 2018	ФБС 9.4.6 – Т	15	500	шш
ФБС 3	ΓΟCT 13579- 2018	ФБС 12.4.6 – Т	10	500	шш
Б1	Серия 3.006.1–8	Балка перекрытия Б 1	1	170	Ш
Б2И	3.006.1–8, вып.1–2	Балка перекрытия Б 2 И	1	430	шш
CM1	CM1	Стремянка СМ1	1	31.1	шт
CM2	CM2	Стремянка СМ2 Стремянка СМ3	1	19.5	шт
CM3 1	CM3 PK 2303-86	ВП 40–12 (20m8)	2	8.3 3780	шт
2	PK 2303-86	BΠ 40-12 (20110)	1	3780	шm шm
3	ГОСТ 3634-2019	Люк С (В125) К.1–60	4	70	шт
4	ГОСТ 8509-93	50*5, L=530	4	1,8	шш
5	ГОСТ 34028-2016	Ø12A400, L=550	8	0,5	шш
6	ГОСТ 23279-2012	4C 12A400 380×420	2	3	шт
7	ГОСТ 34028-2016	Φ10A400, L=680	44	0,4	шш
8	ГОСТ 10704-91/ГОСТ 10705-80	Футляр труба 159*7,0 ГОСТ 10704-91 В Ст 20 ГОСТ 10705-80	0.60	36,60	М
9	ГОСТ Р 54475-2011	Труба ПВХ DN 160 мм с кольцевой жесткость SN8	4,00	3,69	М
		<u>Материалы</u>			
	ГОСТ 26633-2012	Бетон В15, F150, W4 (днище, местные заделки)	4,3		м <sup>3</sup>
	ГОСТ 26633-2012	Бетон В15, F150, W4 (стена монолитная)	4,5		M <sup>3</sup>
	ГОСТ 28013-98	Раствор кладочный цеметный М100, Пк2	3,0		M <sup>3</sup>
	ГОСТ 34028-2016	Ф12AIII L=3200	35,0		ШE
	ГОСТ 34028-2016	Φ12AIII L=4200	16,0		E
	ГОСТ 34028-2016	Ф12AIII L=2790	14,0		ШШ
	ГОСТ 16337-77	Мембрана "Planter"	75		M <sup>2</sup>
	ГОСТ 30547-97	Техноэласт ЭПП	150		M <sup>2</sup>
	ГОСТ 8736-93	Песок строительный с коэффициентом 20 м/сут.	3,8		M <sup>3</sup>
	ГОСТ 530-2012	Кирпич красный	2,0		$M^3$

## Спецификация элементов на днище тепловой камеры

Поз		Обозначение			Наименование	Кол	Масса ед. кг.	Примеч а-ние				
							Сборочные еденицы					
C1	Γ	ΓΟCT 8478-81*			$C_{\phi 12 \text{ A}400 - 200}^{\phi 12 \text{ A}400 - 200} 4200 \times 4230_{25}^{25}$	2	266,9	шm				
CL-	1 Г	ΓΟCT 5781–82			Ø12A400 L=3000	35	2.66	шт				
Кф-	1 Г	ΓΟCT 5781–82					Φ10A400 L=760	50	0,47	шт		
				,			0802.P.22-AC.4					
2 1 Изм.	Кол.ц	Изм. Изм. . /lucm	1-AC/22 1-AC/22 <b>N°</b> док.	Sley Sley No druce	01.23 12.22 Датс		«Капитальный ремонт (реконструкция) 'д №26 по ул. Б. Новикова до ТК-8018 у Рыбинск Ярославской ой	л. Расп	летина, д			
Разрад	δ.	Феде	нев	B81	08.22	А	рхитектурно-строительные	тадия	/lucm	Листов		
Провер	DU/I	Шкаг	оов	light -	08.22		решения	Р	2			
							Тепловая камера ТК-8018		ECTROCOTRAINVE HBECT	-АУДИТ		

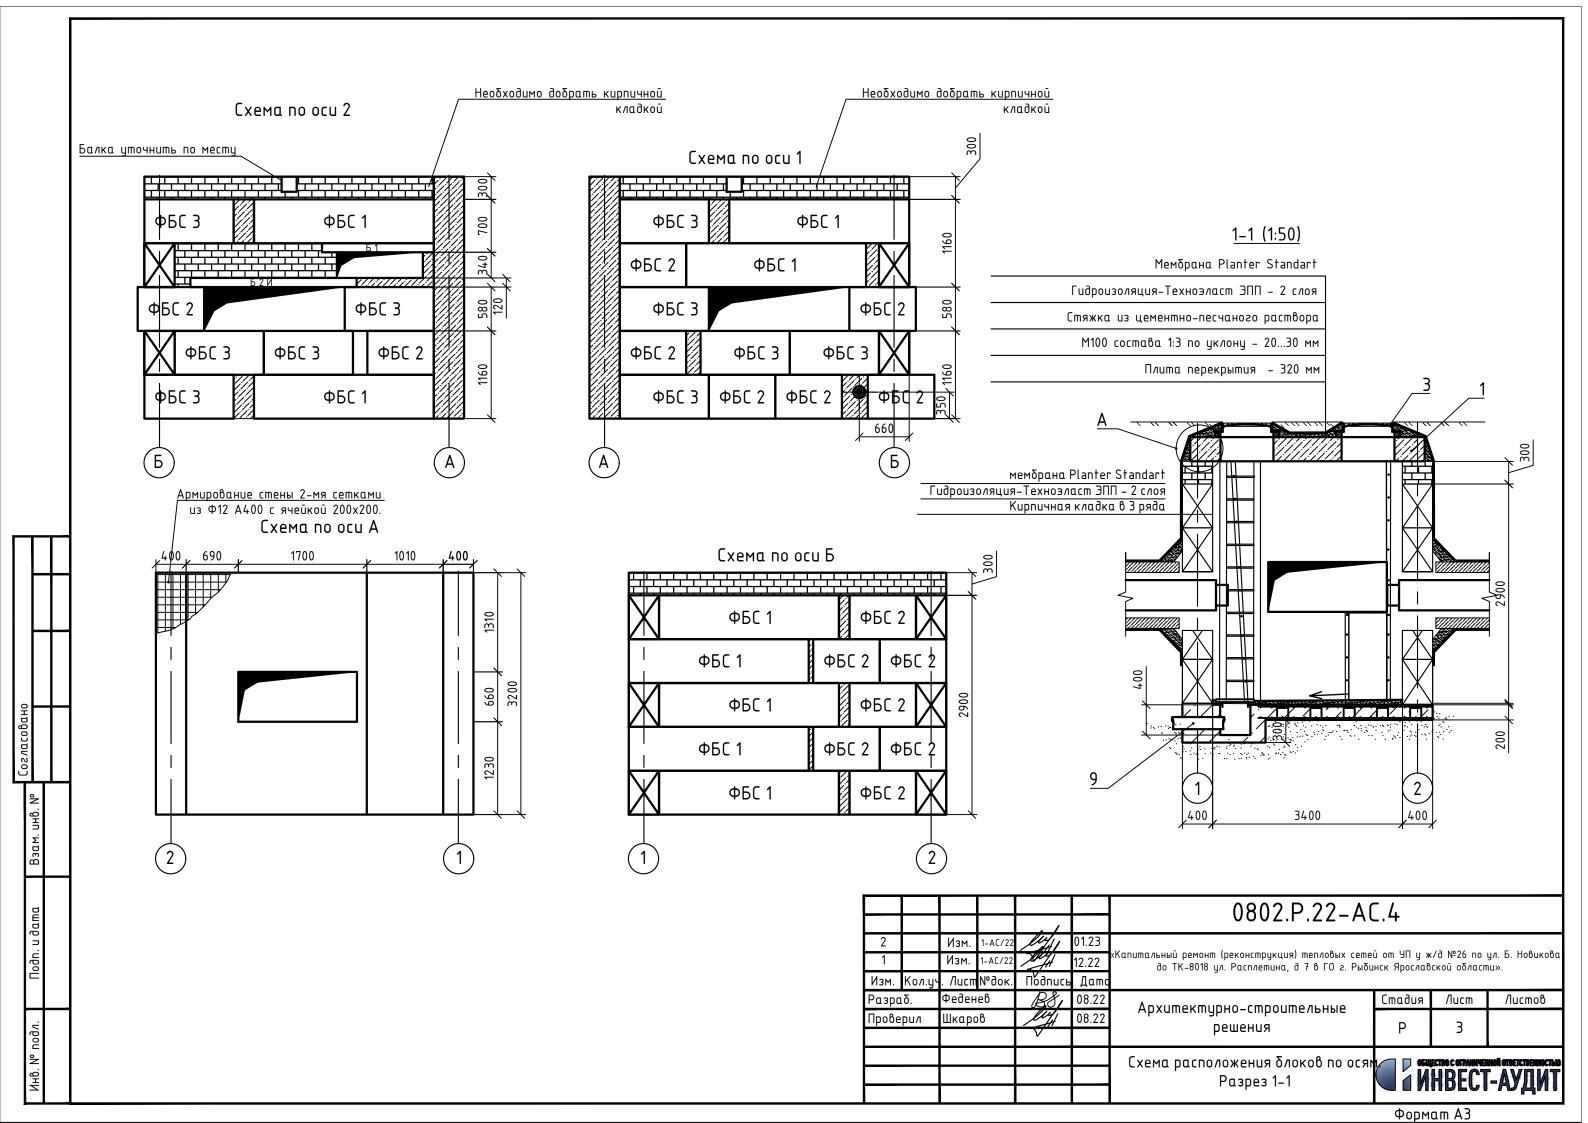

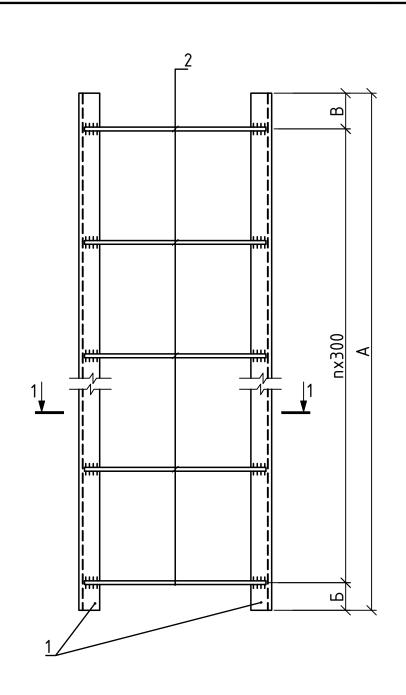

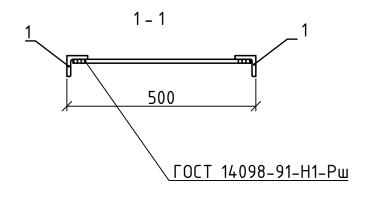


Марка изд.	Поз. дет	Наименование	Кол	Масса ед. кг.	Масса изд. кг.
CM1	1	Уголок <u>50x50x5 в гост 8509-93</u> L=3200	2	10,74	31,09
CITI	2	Ø18Α240 ΓΟCT 5781-82* L=460	10	0,96	۷۱,۷۶
CM2	3	Уголок 50x50x5 B ГОСТ 8509-93 L=2250	2	6,41	19,5
CITZ	4	Ø18Α240 ΓΟCT 5781-82* L=460	7	0,96	5
CM3	5	Уголок <u>50x50x5 в гост 8509-93</u> L=950	2	2,71	8,30
LI¶3	6	Ø18Α240 ΓΟCT 5781-82* L=460	3	0,96	0,00

Марка	Pa	Кол.		
изд.	Α	Б	В	Π
CM1	3200	100	50	10
CM2	2250	100	50	7
CM3	950	100	50	3

				v		, Лестница мета <i>пл</i> ическая			ІНОЙ ОТВЕТСТВЕННОСТЬЮ	
Прове	рил	Шкаро	β	left	08.22	решения	Р	4		
		Феденев Вв		B81	08.22	Архитектурно-строительные Стадия		/lucm	Листов	
Изм.	Кол.уч	. /lucm	№док.	IJудипсР	Датс					
1		Изм.	1-AC/22	lef	12.22	: Капитальный ремонт (реконструкция) тепловых сетей от УП у ж/д №26 по ул. Б. Новико до ТК-8018 ул. Расплетина, д 7 в ГО г. Рыбинск Ярославской области».				
						0802.P.22-AC.4				

### Спецификация материалов и изделий

Поз.	Обозначение	Наименование	Кол	Масса ед. кг.	Приме-ч ание
		Стандартные изделия			
12	ΓΟCT 5781-82	Ø 10 A 400 L= 1250	18,00	19.98	шm.
13	ΓΟCT 5781-82	Ø 10 A 400 L= 2650	18,00	19.98	шm.
14	ΓΟCT 5781-82	Ø 10 A 400 L= 450	72,00	79.92	шm.
	Материалы				
	ГОСТ 26633-2015	Бетон класса В 15	1,4		M <sup>3</sup>
	ГОСТ 26633-2015	Бетон класса В 7,5	0,3150		M <sup>3</sup>
		Битум нефтяной строительный БН 50/50	13		KS

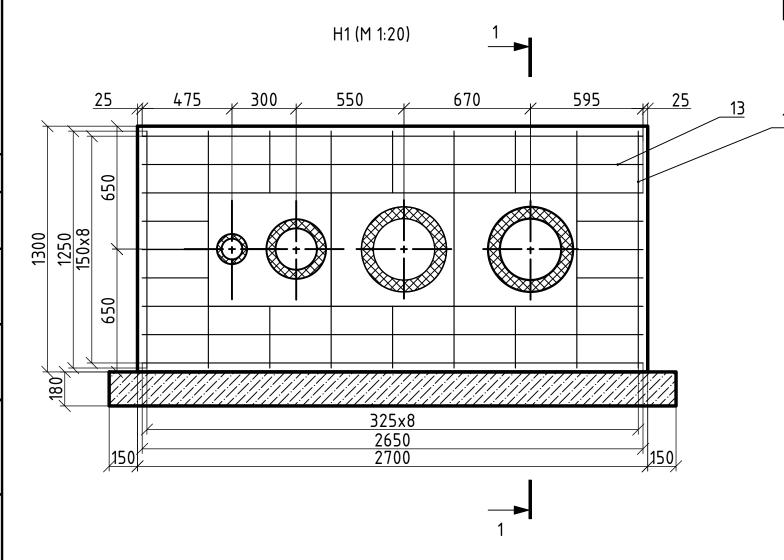


- 1. Засыпку пазух вокруг неподвижных опор выполнять послойно песком с поливкой водой и трамбованием.
- 2. Коэффициент уплотнения засыпки должен быть не менее 0,95
- Наружные поверхности опоры, соприкасающиеся с грунтом, обмазать горячим битумом марки БН 50/50 в 2 слоя.

						0802.P.22-AC.4				
Изм.	Кол.уч	. /lucm	№док.	Подпись	Датс	Капитальный ремонт (реконструкция) тепловых сетей от УП у ж/д №26 по ул. Б. Но до ТК-8018 ул. Расплетина, д 7 в ГО г. Рыбинск Ярославской области».				
			еβ	B81	08.22 08.22	Архитектурно-строительные	Стадия	/lucm	Листов	
Проо	ерил	Шкарс	,0	<i>&gt; 14</i>	00.22	решения	Р	5		
						Неподвижная опора Н1	П ИНВЕСТ-АУДІ		нов опетственностью Г-АУДИТ	

### Спецификация материалов и изделий

Поз.	Обозначение	Наименование	Кол	Масса ед. кг.	Приме-ч ание
		Стандартные изделия			
15	ΓΟCT 13579-78	ФБС 12-4-6 П	4	480.00	шm.
16	Серия 3.900.1–14	KC 20-6	2	973.00	шm.
17	Серия 3.900.1–14	Плита перекрытия ПП 20-1	1	1380.00	шm.
18	ГОСТ 8020-90	Кольцо опорное КО 6	1	50	шm.
19	ГОСТ 3634-99	Люк Л (А15) ТС.1–60	1	60	шm.
	Материалы				
	ГОСТ 28013-98	Раствор кладочный, цементный М150, Пк2	0,4		м <sup>3</sup>
	ГОСТ 6617-76	Битум нефтяной строительный марки БН 50 50	10		K2.
	ГОСТ 8736-93	Песок строительный	1.3		м <sup>3</sup>
	ГОСТ 26633-2015	Бетон класса B7,5 W2	1.1		M <sup>3</sup>

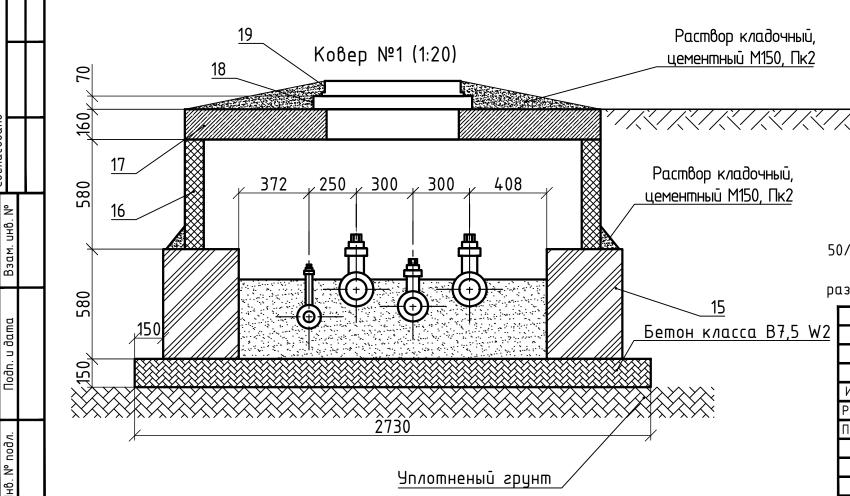



1. Чертеж ковера разработан на основании Альбома ППЧ1-96.

2. По верх всех ж/б конструкции нанести 2 слоя Битум нефтяной строительный марки БН 50/50.


3. Песок засыпки(обсыпки) принять с коэффициентом фильтрации не менее 5м³/сут, с размером фракции не более 5 мм и не содержащим крупных включений.


						0802.P.22-AC.4					
Изм.	Кол.уч	. Лист	№док.	Подпись		Капитальный ремонт (реконструкция) тепловых сетей от УП у ж/д №26 по ул. Б. Новико до ТК-8018 ул. Расплетина, д 7 в ГО г. Рыбинск Ярославской области».					
Разр	1δ.	Феден	еβ	B\$1	08.22	Архитоктирио строитолицио Стадия Лист		Листов			
Прове	≥pu <i>r</i> i	Шкарс	β	ligh	08.22	Архитектурно-строительные решения	P 6				
						Koßep №1	По в общество с отжиненной ответственно и и и и и и и и и и и и и и и и и и		но опектичностью Г-АУДИТ		

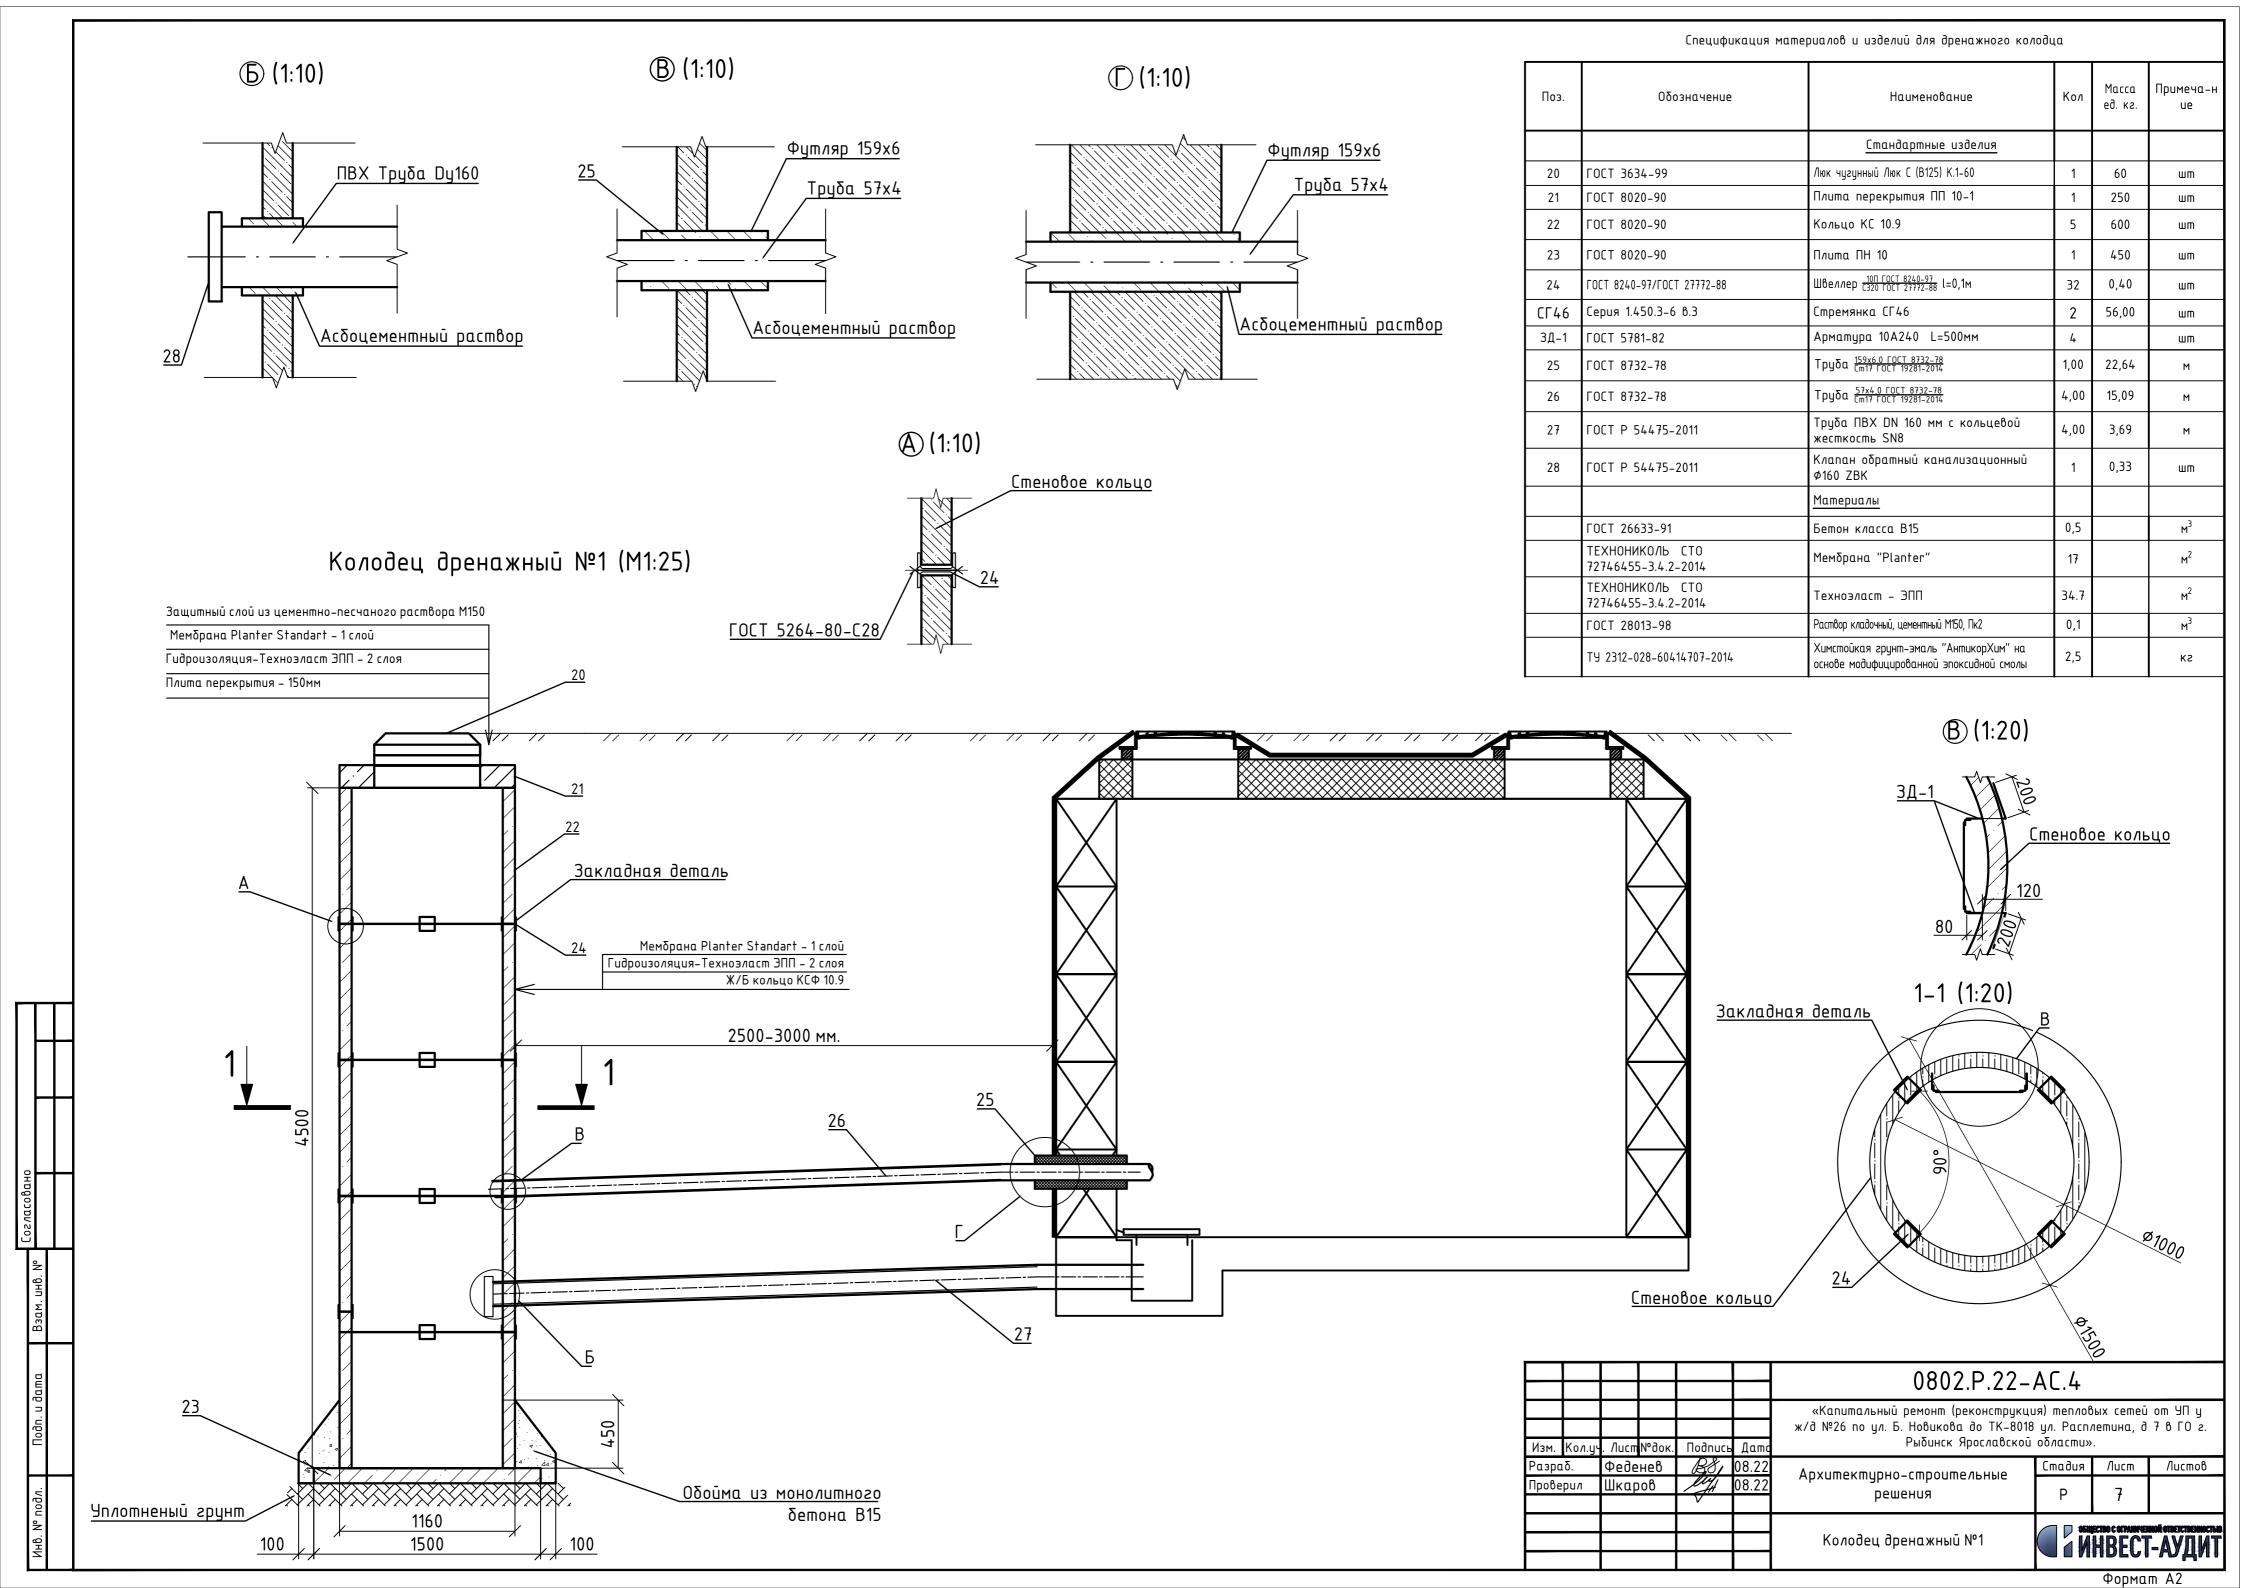

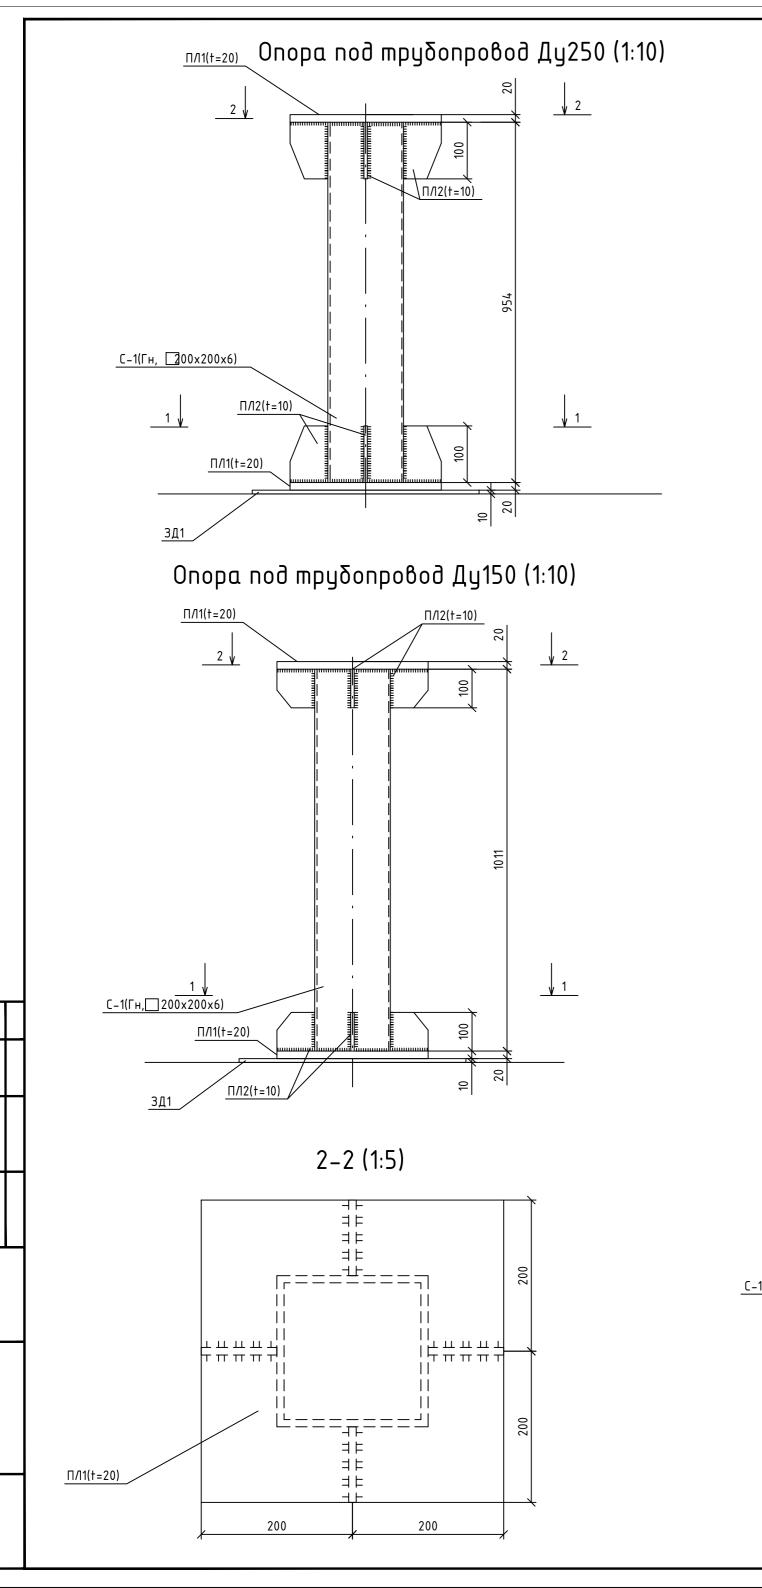


# План расстановки опор в камере

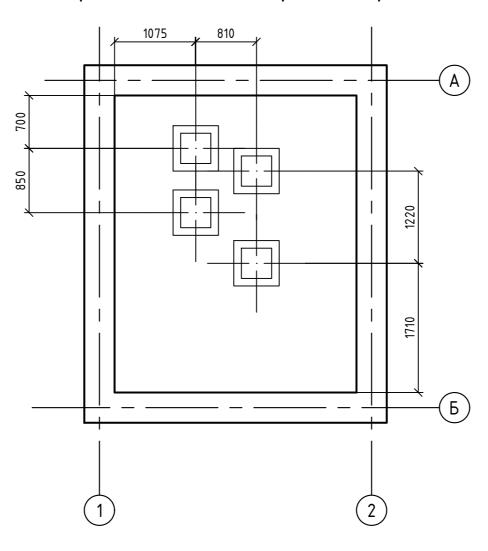

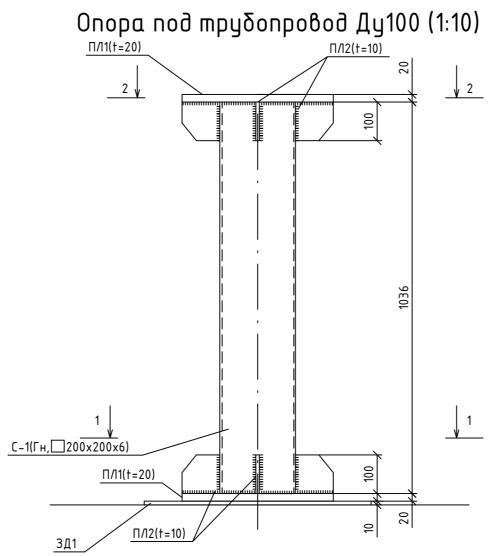


Все матало конструкции обработать химстойкой грунт-эмаль "АнтикорХим" на основе модифицированной эпоксидной смолы

Ведомость использованных материалов к опоре									
Поз.	Обозначение	Наименование	Кол.	Масса ед., кг	Прим.				
		Опора под трубопровод Ду250							
C-1		200x200x6 FOCT 30245-2003 C245 FOCT 103-2006 L=954	2	38,0	Н				
П/11		Лист 20x400 ГОСТ 103-2006 С245 ГОСТ 27772-88 L=400	4	25,1					
П/12		Лист 10x100 ГОСТ 103-2006 С245 ГОСТ 27772-88 L=100	16	1,2					
БСР		БСР 12×110 ГОСТ 28778-90	16	0,1					
3Д1		Лист 10x600 ГОСТ 103-2006 С245 ГОСТ 27772-88 L=600	2	28,3					
		Опора под трубопровод Ду150							
C-1		200x200x6 FOCT 30245-2003 C245 FOCT 103-2006 L=1011	1	38,0	Н				
П/11		Лист 20x400 ГОСТ 103-2006 С245 ГОСТ 27772-88 L=400	2	25,1					
П/12		Лист 10x100 ГОСТ 103-2006 С245 ГОСТ 27772-88 L=100	8	1,2					
БСР		БСР 12×110 ГОСТ 28778-90	8	0,1					
3Д1		Лист 10x600 ГОСТ 103-2006 С245 ГОСТ 27772-88 L=600	1	28,3					
		Опора под трубопровод Ду100							
C-1		200x200x6 FOCT 30245-2003 C245 FOCT 103-2006 L=1036	1	38,0	Н				
П/11		Лист 20x400 ГОСТ 103-2006 С245 ГОСТ 27772-88 L=400	2	25,1					
П/12		Лист 10x100 ГОСТ 103-2006 С245 ГОСТ 27772-88 L=100	8	1,2					
БСР		БСР 12×110 ГОСТ 28778-90	8	0,1					
3Д1		Лист 10x600 ГОСТ 103-2006 С245 ГОСТ 27772-88 L=600	1	28,3					

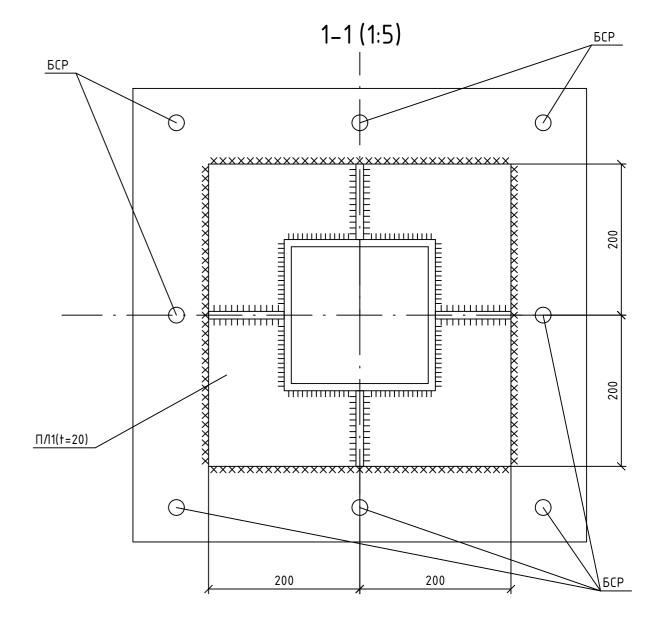

						0802.P.22-AC.1					
Изм.	Кол.уч	. /lucm № do	к. Подп	ИСР	Датс	«Капитальный ремонт (реконструкция) тепловых сетей от УП у ж/д №26 по ул. Б. Новикова до ТК-8018 ул. Расплетина, д 7 в ГО г. Рыбинск Ярославской области».					
Разро	1δ.	Феденев	BE	3,	08.22	Архитектурно-строительные Стадия Лист		Листов			
Прове	ерил	Шкаров	ley	/ (	08.22	решения	P 8				
						Опоры для трубопроводы в ТК-8018	П инвест-аудит		ной ответственностью Г-АУДИТ		

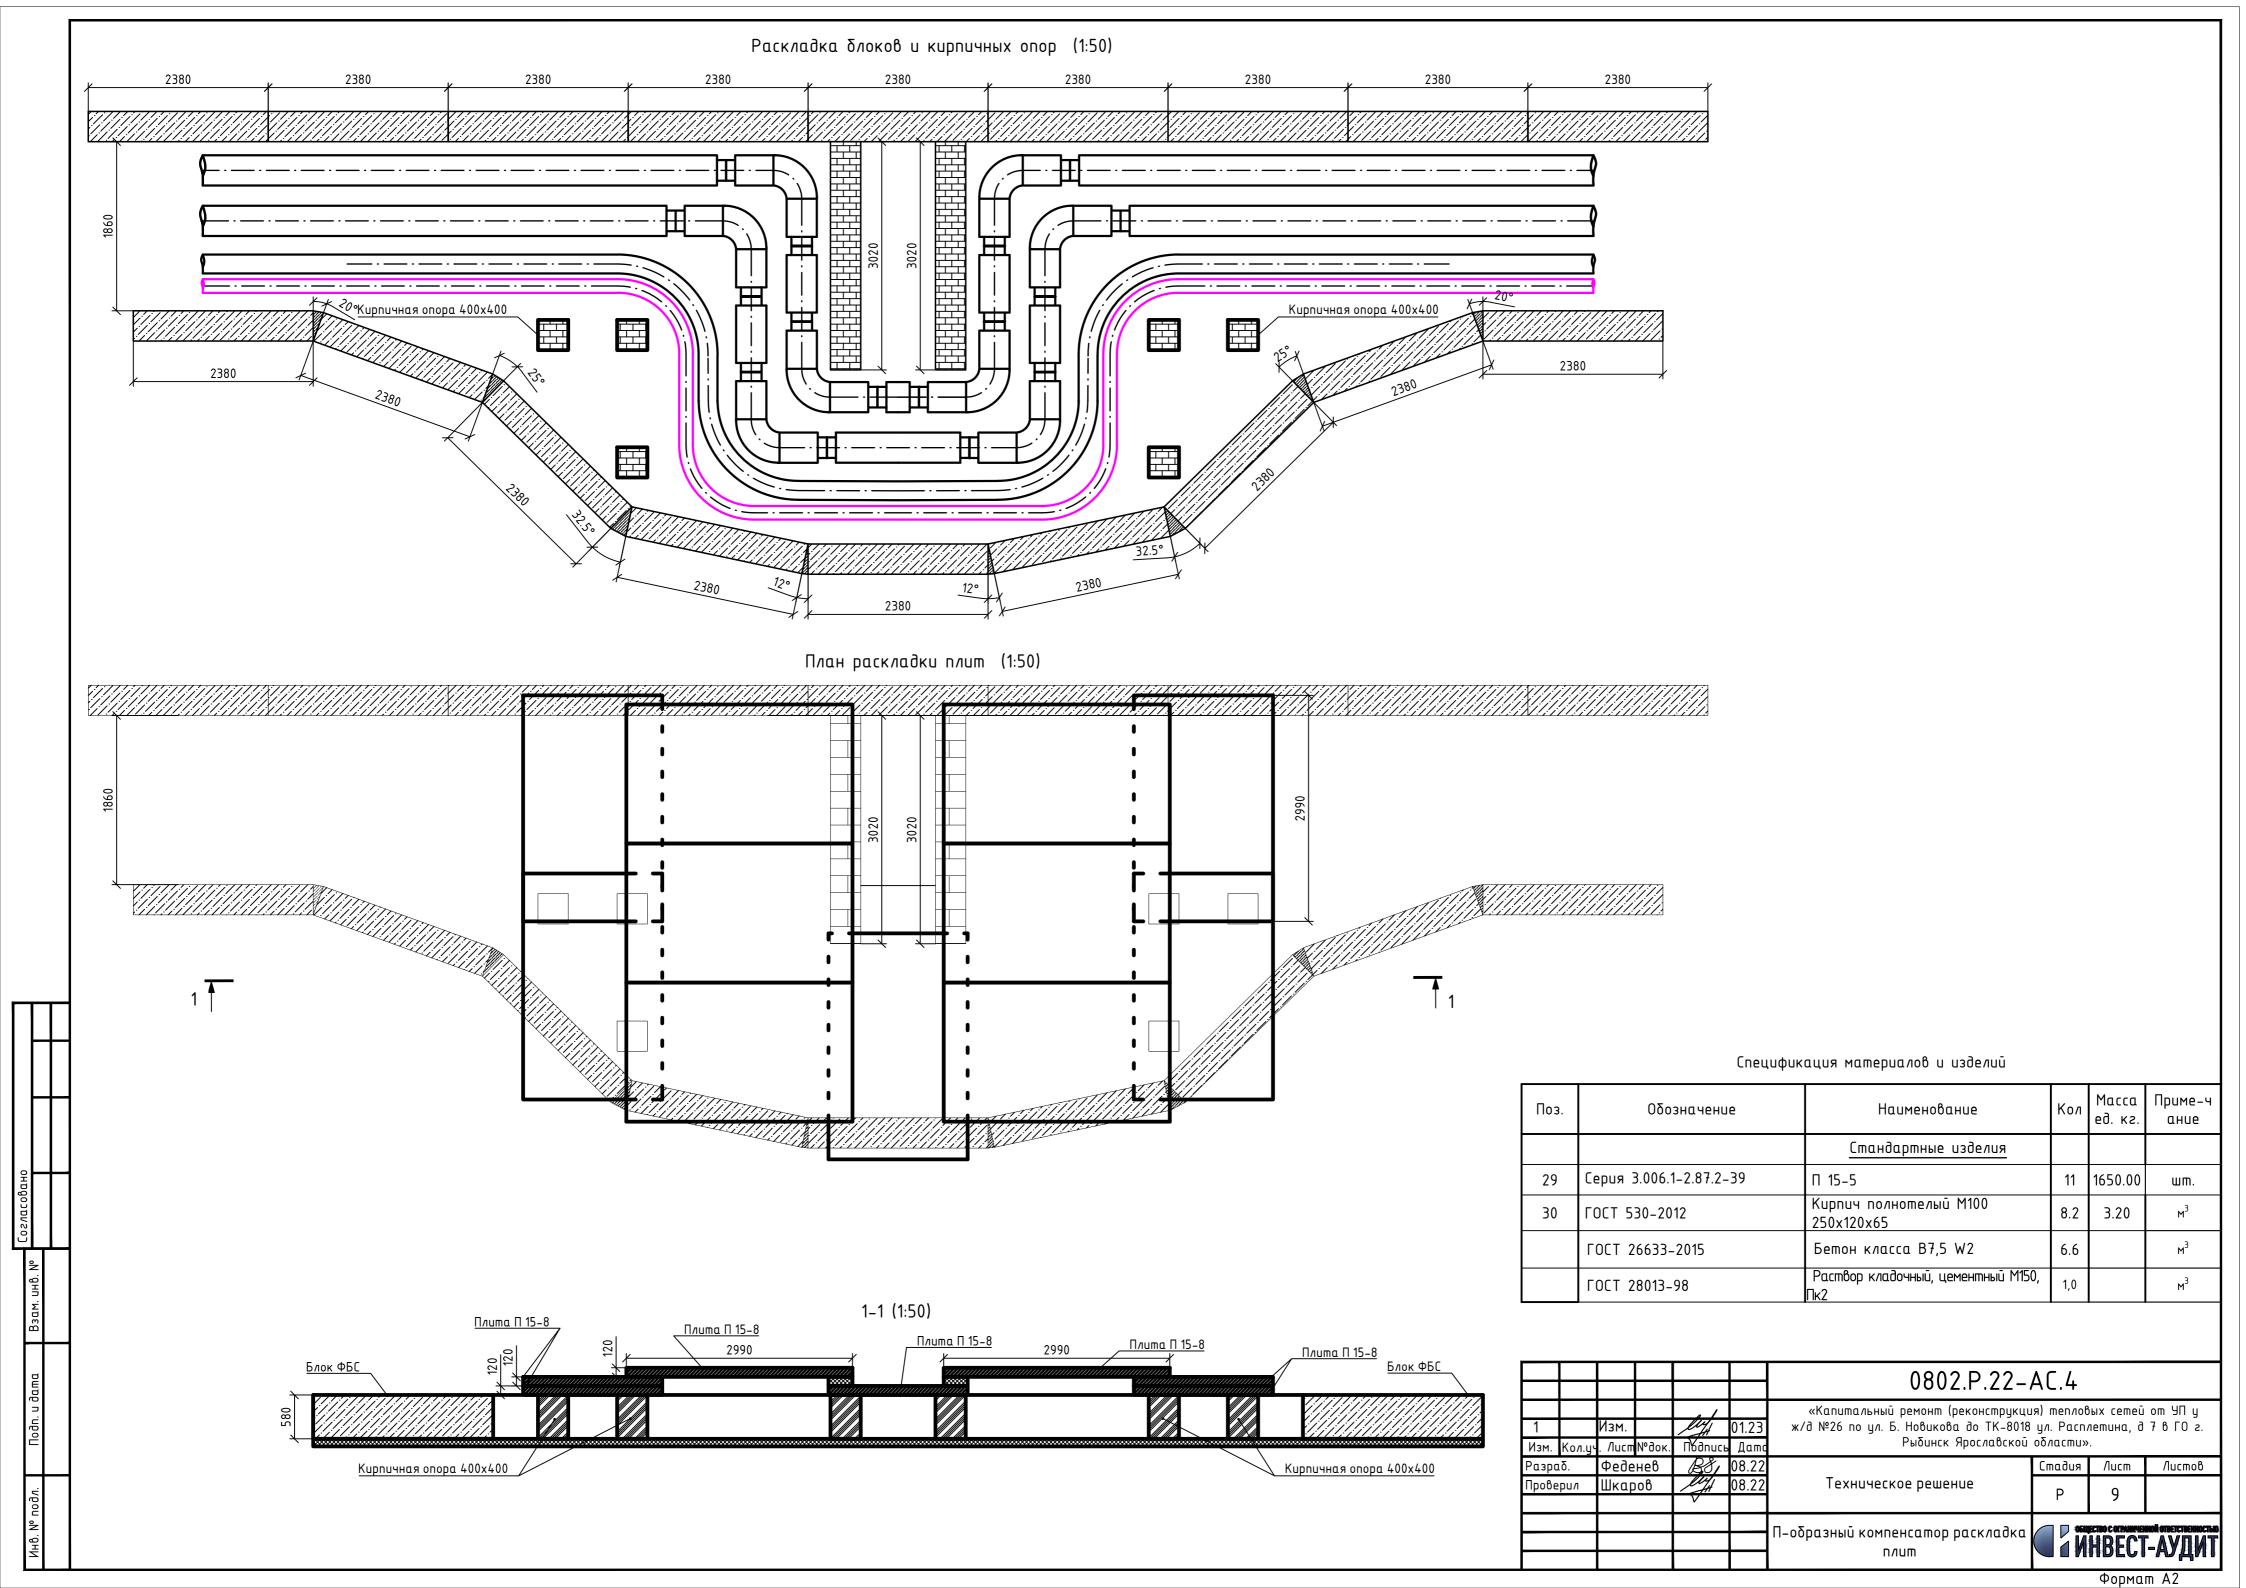

	Поз.	Наименование и техническая характеристика	Тип, марка, обозначение документа, опросного листа	Код продукці	JU DI	Поставщі	Ед. изме-ре ния	Коли-чес m-во	Масса 1 ед., кг.	Приме	чание
		Тепловая камера ТК-8018									
	ФБС 1	ФБС 24.4.6 – Т	ΓΟCT 13579– 2018				шт	9	1300		
	ФБС 2	ФБС 9.4.6 – Т	ΓΟCT 13579- 2018				шт	15	500		
	ФБС 3	ФБС 12.4.6 – Т	ΓΟCT 13579- 2018				шт	10	500		
	Б 1	Балка перекрытия Б 1	Серия 3.006.1–8				шт	1	170		
	Б 2 И	Балка перекрытия Б 2 И	3.006.1-8, вып.1-2				шт	1	430		
	CM1	Стремянка СМ1	CM1				шт	1	31.1		
	CM2	Стремянка СМ2	CM2				шт	1	19.5		
	СМЗ	Стремянка СМЗ	CM3				шт	1	8.3		
	1	BΠ 40-12 (2om8)	PK 2303-86				шт	2	3780		
	2	ВП 40-12	PK 2303-86				шт	1	3780		
	3	Люк С (В125) К.1–60	ГОСТ 3634-2019				шт	4	70		
	4	50*5, L=530	ГОСТ 8509-93				шт	4	1,8		
	5	φ12A400, L=550	ГОСТ 34028-2016				шт	8	0,5		
	6	4C 12A400 380×420	ГОСТ 23279-2012				шт	2	3		
	7	Ø10A400, L=680	ГОСТ 34028-2016				шт	44	0,4		
	8	Футляр труба 159*7,0 ГОСТ 10704-91 В Ст 20 ГОСТ 10705-80	ГОСТ 10704-91/ГОСТ 10705-80				М	0.60	36,60		
ПП	9	Труба ПВХ DN 160 мм с кольцевой жесткость SN8	ΓΟCT P 54475-2011				М	4,00	3,69		
		Материалы									
ПП		Бетон В15, F150, W4 (днище, местные заделки)	ГОСТ 26633-2012				M <sup>3</sup>	4,3			
		Бетон В15, F150, W4 (стена монолитная)	ГОСТ 26633-2012				M <sup>3</sup>	4,5			
		Раствор кладочный цеметный М100, Пк2	ГОСТ 28013-98				M <sup>3</sup>	3,0			
эβαн		Ф12AIII L=3200	ГОСТ 34028-2016				шт	35,0			
Согласован		Ф12AIII L=4200	ГОСТ 34028-2016				шт	16,0			
رة		Ф12AIII L=2790	ГОСТ 34028-2016				шт	14,0			
s S		Мембрана "Planter"	ГОСТ 16337-77				m <sup>2</sup>	75			
J. UH		Техноэласт ЭПП	ГОСТ 30547-97				m <sup>2</sup>	150			
Взам. инв. №		Песок строительный с коэффициентом 20 м/сут.	ГОСТ 8736-93				M <sup>3</sup>	3,8			
		Кирпич красный	ΓΟCT 530-2012				M <sup>3</sup>	2,0			
ğ								0802.P	.22-AC.4	.C	
u ga						. /					
Подп. и дата				1 Изм. Изм. Кол.уч. Лист	m Nogok □X	<i>у</i> 01.23 Опись Дато	кКапитальный ремонт (р до ТК-8018 ул.	еконструкция) те Расплетина, д 7	пловых сетей от УП в ГО г. Рыбинск Ярог	у ж/д №26 по : :лавской област	ул. Б. Новикова nu».
$  \; \coprod \;$				Разраб. Феде	нев 🎉	SE/ 08.22	Anyllmekmilnu	0-CMD011W64	ьные	18 /Jucm	Листов
уди.				Проверил Шкар	008	08.22		шения шения	Р	1	4
Инв. № подл.							Спецификац оборудова	ия использоб ния и матер	ванного	OSUJECTBO COTAMINUS NHBECT	ной ответственностью -АУДИТ
Ш											

Поз.	Наименование и техническая характеристика	Tun, марка, обозначение документа, опросного листа	Код продукции	Поставщик	Ед. изме-ре- ния	Коли-чес m-во	Масса 1 ед., кг.	Примечание
	Неподвижная опора Н1							
12	φ 10 A 400 L= 1250	ΓΟCT 5781-82			шm.	18,00	19.98	
13	φ 10 A 400 L= 2650	ΓΟCT 5781-82			шm.	18,00	19.98	
14	φ 10 A 400 L= 450	ΓΟCT 5781-82			шm.	72,00	79.92	
	<u>Материалы</u>							
	Бетон класса В 15	FOCT 26633-2015			м <sup>3</sup>	1,4		
	Бетон класса В 7,5	ГОСТ 26633-2015			м <sup>3</sup>	0,3150		
	Битум нефтяной строительный БН 50/50	ГОСТ 6617-76			KZ	13		
	Koßep №1							
15	ФБС 12-4-6 П	ΓΟCT 13579-78			шm.	4	480.00	
16	KC 20-6	Серия 3.900.1–14			шm.	2	973.00	
17	Плита перекрытия ПП 20-1	Серия 3.900.1–14			шm.	1	1380.00	
18	Кольцо опорное КО 6	ГОСТ 8020-90			шm.	1	50	
19	Люк Л (А15) ТС.1–60	ГОСТ 3634-99			шm.	1	60	
		Материалы						
	Раствор кладочный, цементный М150, Пк2	ГОСТ 28013-98			м <sup>3</sup>	0,4		
	Битум нефтяной строительный марки БН $\frac{50}{50}$	ГОСТ 6617-76			K2.	10		
	Песок строительный	ГОСТ 8736-93			м <sup>3</sup>	1.3		
	Бетон класса В7,5 W6	ГОСТ 26633-2015			M <sup>3</sup>	1.1		

Взам. инв. №	
Подп. и дата	
подл.	

Изм.	Кол.уч.	/lucm	№док.	Подп.	Дата

Поз.	Наименование и техническая характеристика	Tun, марка, обозначение документа, опросного листа	Код продукции	Поставщик	Ед. изме-ре- ния	Коли-чес m-во	Масса 1 ед., кг.	Примечание
	<u>Колодец дренажный №1</u>							
20	Люк чугунный Люк С (В125) К.1-60	ΓΟCT 3634-99			шт	1	60	
21	Плита перекрытия ПП 10-1	ГОСТ 8020-90			шm	1	250	
22	Кольцо КС 10.9	ГОСТ 8020-90			шт	5	600	
23	Плита ПН 10	ΓΟCT 8020-90			шm	1	450	
24	Швеллер <u>10П ГОСТ 8240-97</u> L=0,1м	ΓΟCT 8240-97/ΓΟCT 27772-88			шm	32	0,40	
СГ46	Стремянка СГ46	Серия 1.450.3-6 в.3			шm	2	43,50	
3Д-1	Арматура 10А240 L=500мм	ΓΟCT 5781-82			шт	4		
25	Τργδα 159×6,0 <u>ГОСТ 8732-78</u> / Cm17 <u>ГОСТ 19281-2014</u>	ГОСТ 8732-78			М	1,00	22,64	
26	Τρ <b>γ</b> δα 57x4.0 <u>ГОСТ 8732-78</u> Cm17 <u>ГОСТ 19281-2014</u>	ГОСТ 8732-78			М	4,00	15,09	
27	Труба ПВХ DN 160 мм с кольцевой жесткость SN8	ΓΟCT P 54475-2011			М	4,00	3,69	
28	Клапан обратный канализационный Ø160 ZBK	ΓΟCT P 54475-2011			шт	1	0,33	
	Материалы							
	Бетон класса В15	ГОСТ 26633-91			M <sup>3</sup>	0,5		
	Мемδрαна "Planter"	ТЕХНОНИКОЛЬ СТО 72746455-3.4.2-2014			M <sup>2</sup>	17		
	Техноэласт – ЭПП	ТЕХНОНИКОЛЬ СТО 72746455-3.4.2-2014			M <sup>2</sup>	34.7		
	Раствор кладочный, цементный М150, Пк2	ΓΟCT 28013-98			м <sup>3</sup>	0,1		
	Химстойкая грунт-эмаль "АнтикорХим" на основе модифицированной эпоксидной смолы	TY 2312-028-60414707-2014			кг	2,5		
	Плиты и лотки							
29	Плита перекрытия П 18-8	Серия 3.006.1–2.87 выпуск2			шт	8	2420	
31	Лоток теплотрассы Л19-8/2	Серия 3.006.1–2.87 выпуск1			шm	2	3150	
	<u>Материалы</u>							
	Раствор кладочный, цементный марки М150, Пк2, м³	ГОСТ 28013-98			м <sup>3</sup>	4.00		
	Битум нефтяной строительный БН 50/50	ГОСТ 6617-76			K2	230		
	Песок строительный	ГОСТ 8736-93			M <sup>3</sup>	12		
29	П 15-5	Серия 3.006.1–2.87.2–39			шm.	11	1650.00	
30	Кирпич полнотелый М100 250х120х65	ΓΟCT 530-2012			M <sup>3</sup>	8.2	3.20	
	Бетон класса B7,5 W2	ΓΟCT 26633-2015			M <sup>3</sup>	6.6		
	Раствор кладочный, цементный М150, Пк2	ΓΟCT 28013-98			M <sup>3</sup>	1,0		
			1 Изм. 1-AC/2 Изм. Кол.уч, Лист №до	22 Mg 01.23 к. Wodn. Дата	080	2.P.22-	AC.4.C	

Поз.	Наименование и техническая характеристика	Tun, марка, обозначение документа, опросного листа	Код продукции	Поставщик	Ед. изме-ре- ния	Коли-чес m-во	Масса 1 ед., кг.	Примечание
	<u>Демонтаж</u>							
	Существующая тепловая камера (3м х 3м х 2м) блоки ФБС с плитами перекрытия				шт	1		
	Существующая тепловая камера (3м х 5м х 2м) кирпич с плитами перекрытия				шт	1		
	существующие лотки канала (10% от существующего количества)				шm	2		
	Демонтаж плит перекрытия каналов тепловой сети.				шт	33		
			•	•	•	•		

Инв. № подл. Подп. и дата Взам. инв. №

Изм.	Кол.уч.	/lucm	№док.	Подп.	Дата