



PLANTA BAIXA | LAYDUT ESCALA\_\_\_\_\_11100




PR Telefone: (83) 9 9324-9	Engenharia 198/ 9 9688-7036 E-mail: gustavo.batistaoliveira@gmail.com
Engenheiro Civil: Gustavo José Elias B. Oliveira - CREA: 161431724 - 0 - PB	
Planta baixa	
RESPONSÁVEL TÉCNICO: Gustavo José Elias Batista Oliveira	
CLIENTE:	
Prefeitura Municipal de Coremas - PB	
ASSUNTO:	FOLHA:
Projeto de Sistema Elétrico	<b>01</b>
CEASM - CENTRO ESPECIALIZADO DE ATENÇÃO À SAÚDE MENTAL UI	
REVISOR:	DATA: ESCALA:
	15/07/2024 1:100

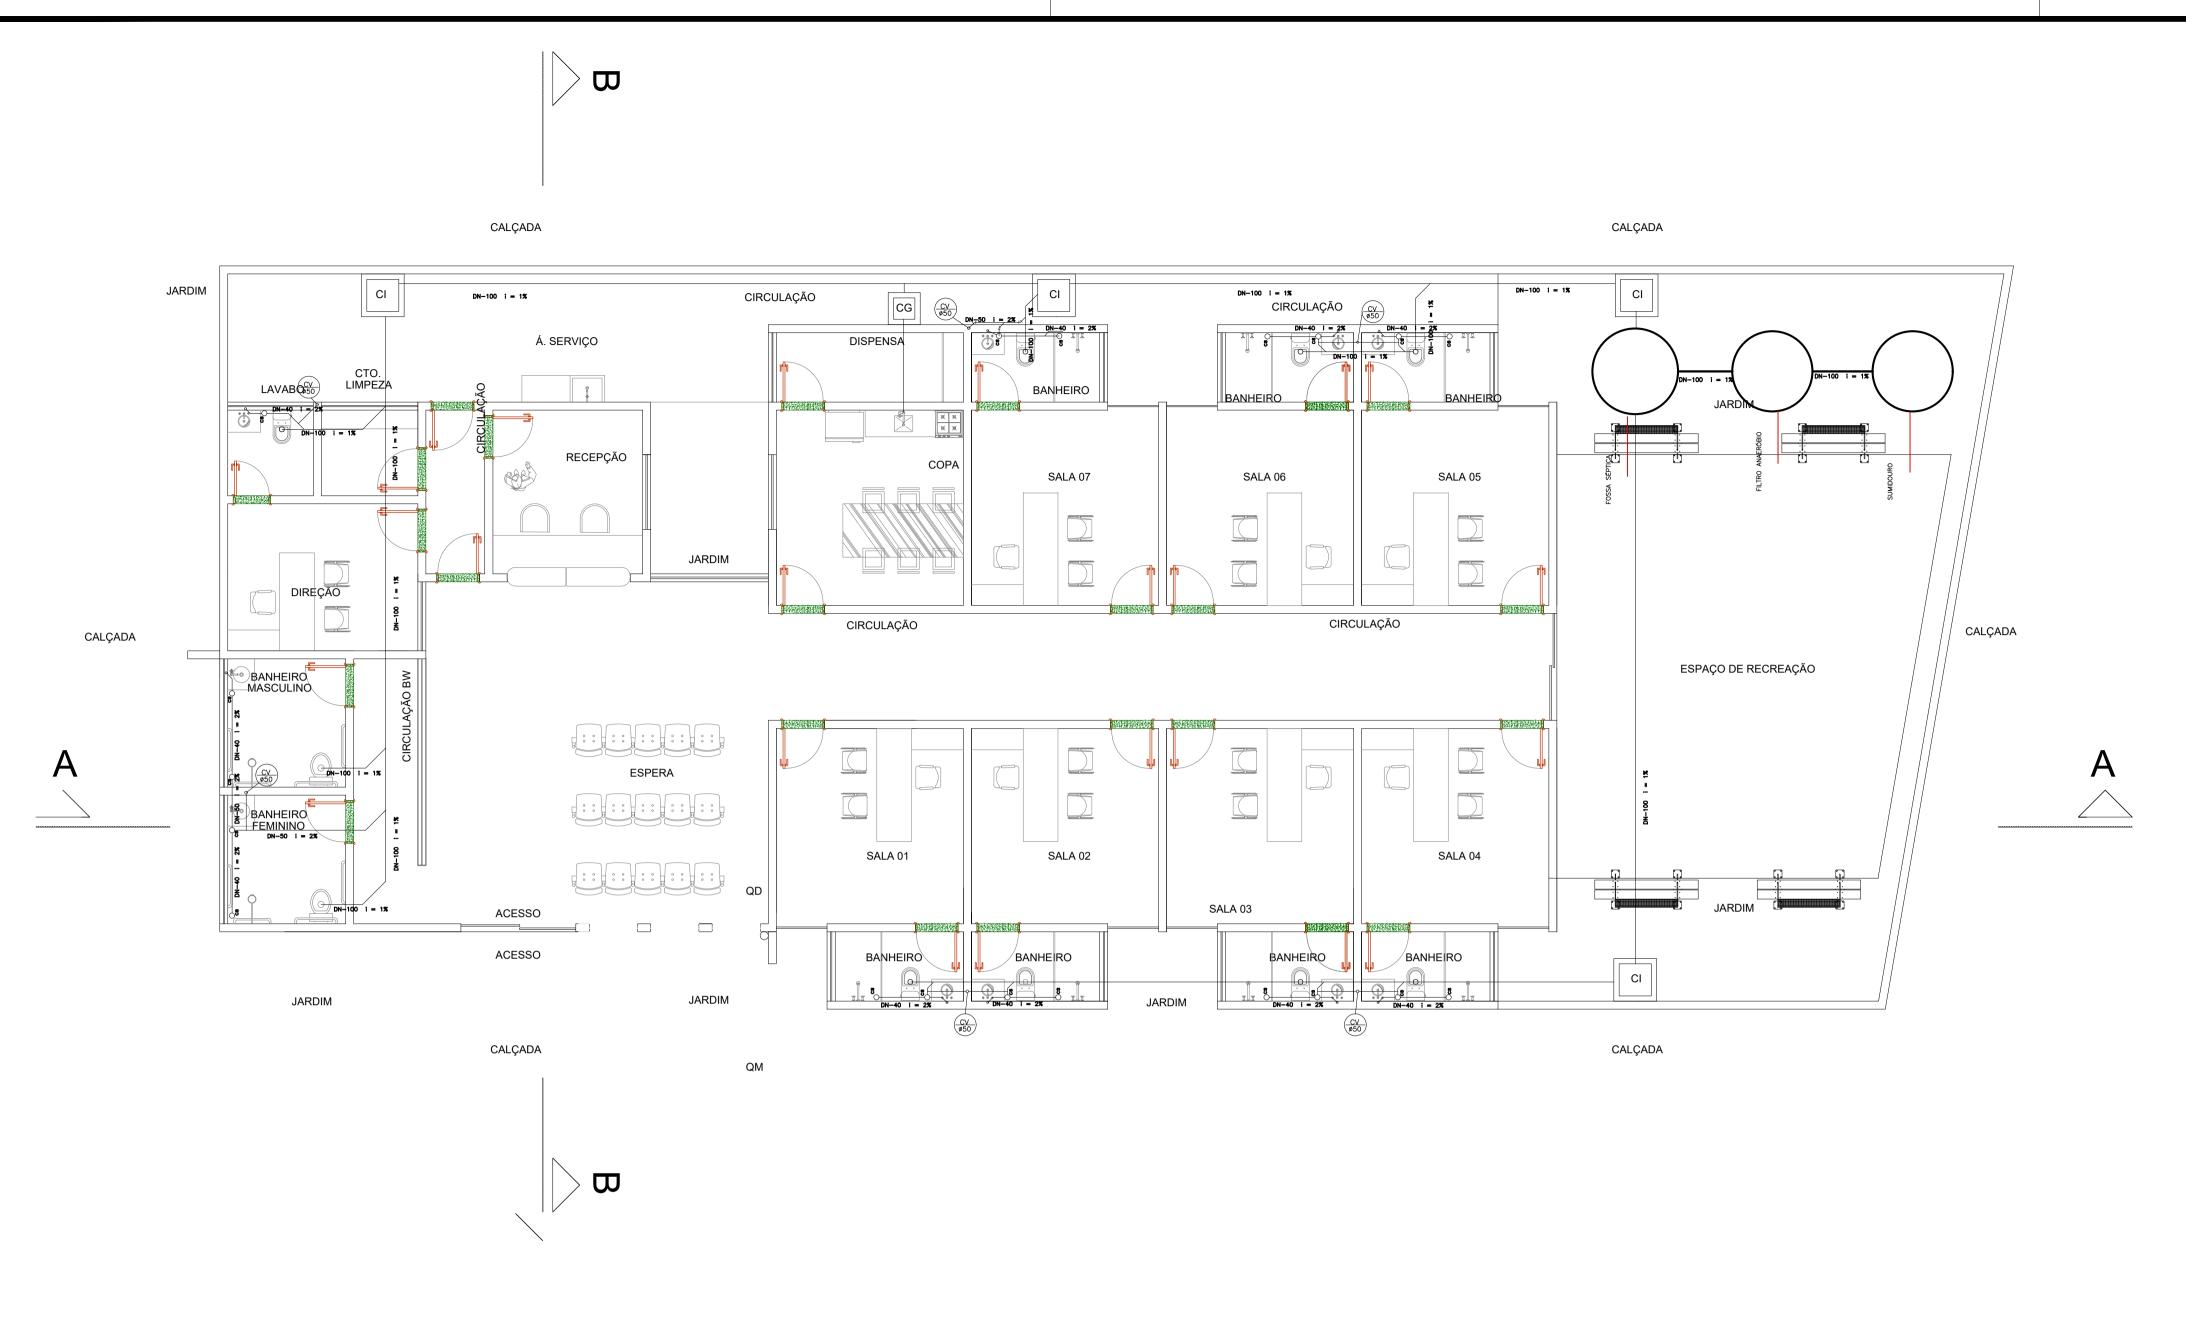

PLANTA BAIXA SISTEMA SANITÁRIO ESCALA\_\_\_\_11100

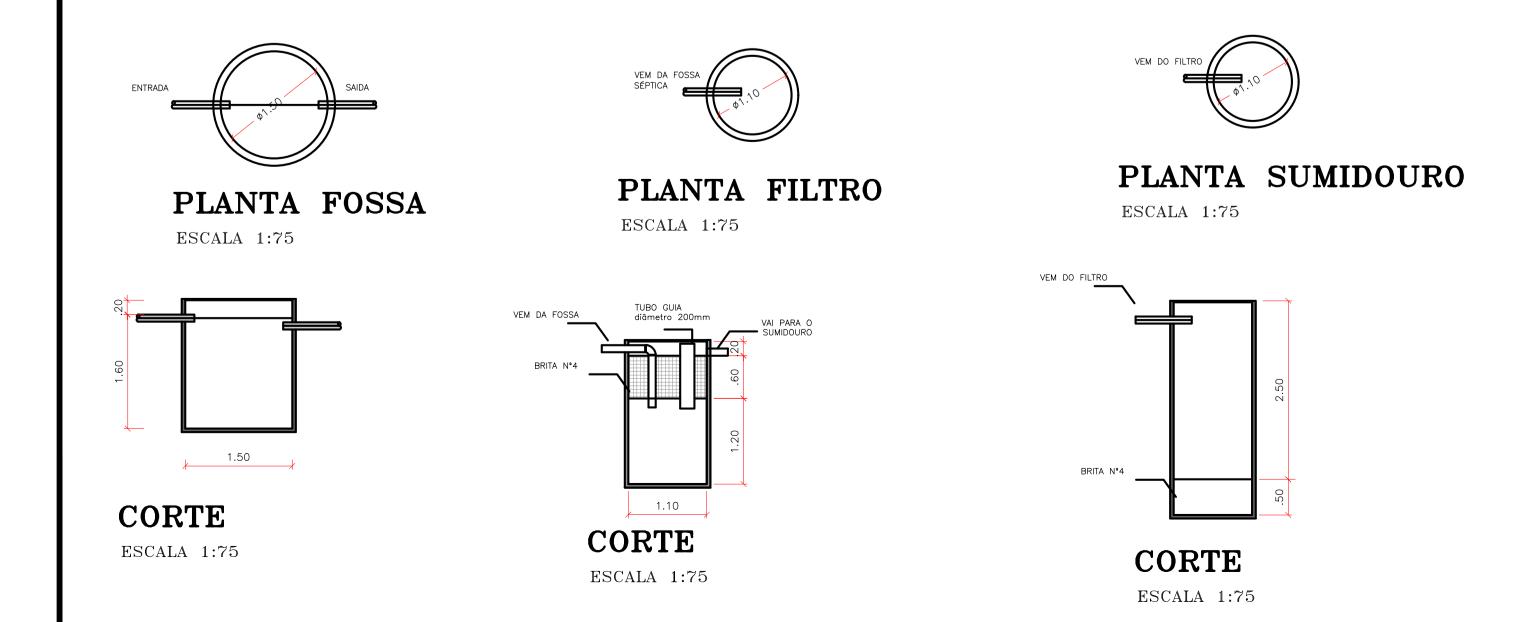

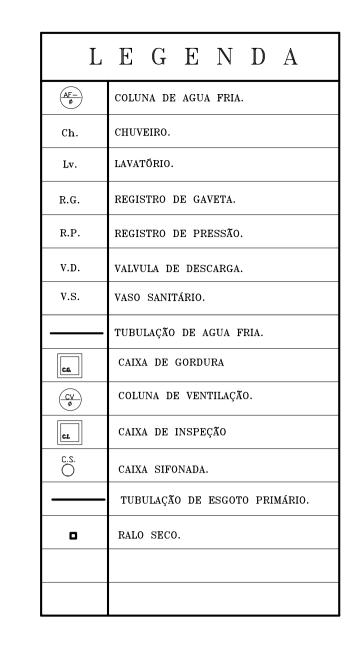

## FOSSA

V = 1000 + N.(C.T + K.Lf)

onde:

V = volume útil em litros

N = número de contribuintes

C = contribuição despejos (litros/pessoas X dias)

T = período de detenção em dias

K = taxa de acumulação de lodo digerido em dias

Lf = contribuição de lodos frescos (litros/pessoas X dias)

V = 1000 + 20.(50.1 + 177.0,20) = 2708L

Diâmetro = 1,5m; altura = 1,4m

## FILTRO

V = 1,6.N.C.T

onde:

V = volume útil em litros

N = número de contribuintes

C = contribuição despejos (litros/pessoas X dias)

T = período de detenção em dias

V = 1,6.20.50.1 = 1600L

Diâmetro = 1,10 m; altura = 1,80 m

## SUMIDOURO

A = área de infiltração necessária em m2

V = volume de contribuição diária em litros

Diâmetro = 1,10m; altura = 3,00 m

Gustavo José Assinado de forma digit: I por Gustavo José E. B. Oliveira

E. B. Oliveira

Dados: 2024.07.25 11:57 01
-03'00'

03/07/2024


ESCALA:

1:50



PLANTA DO SISTEMA SANITÁRIO

REVISOR:

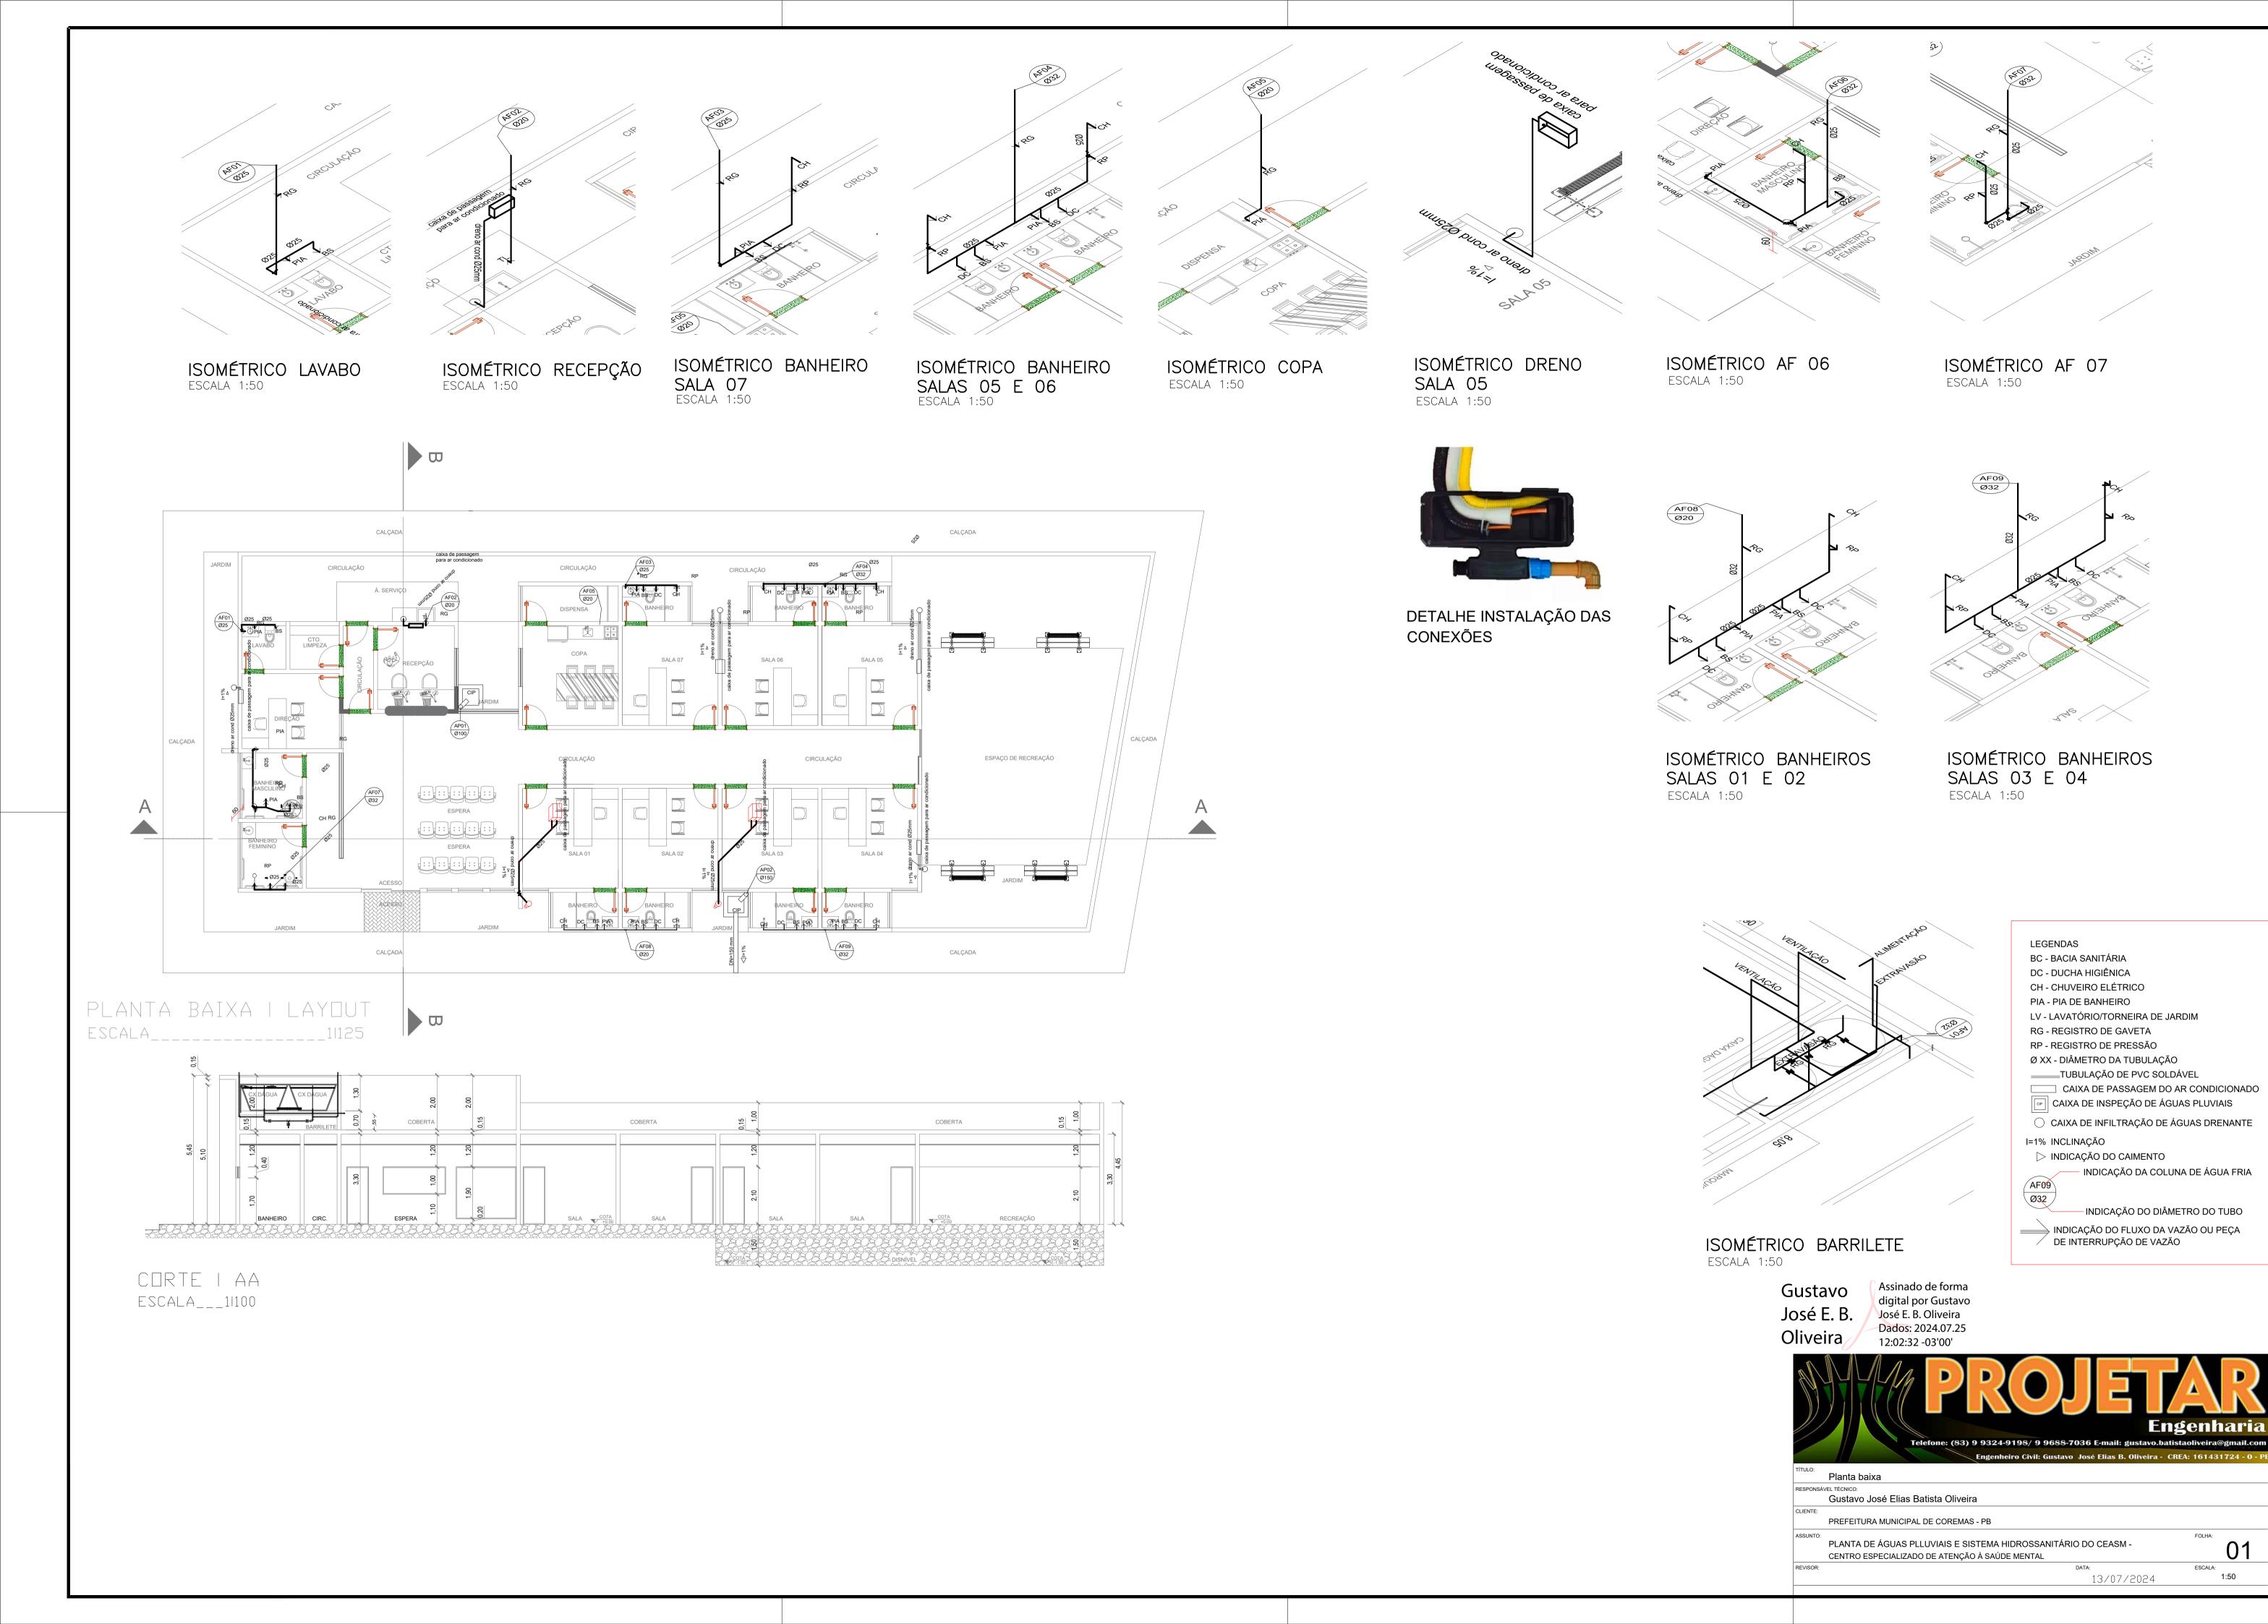

1:50