


**ESQUEMA VERICAL 2** 

#### Legenda - Instalações Elétricas

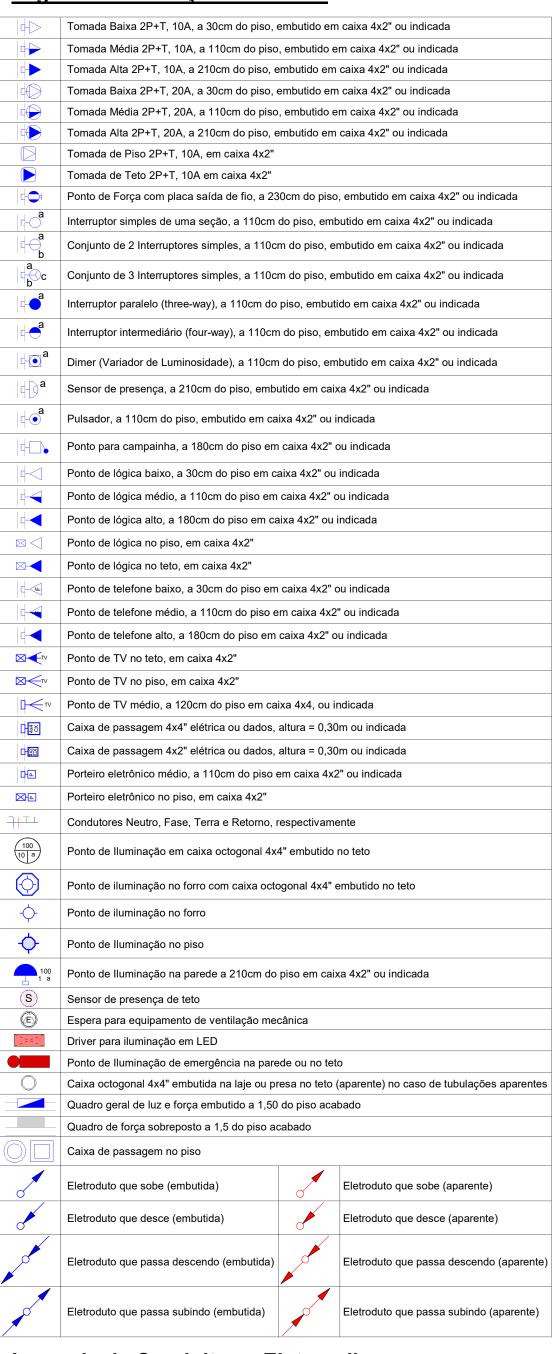

#### Legenda de Conduites e Eletrocalhas


Legen	ua de Conduites e Eletrocamas
	ELÉTRICA - ELETRODUTO EMBUTIDO PAREDE OU TETO
	ELÉTRICA - ELETRODUTO EMBUTIDO NO PISO
	ELÉTRICA - ELETRODUTO APARENTE
	TELEFONIA E LÓGICA - ELETRODUTO EMBUTIDO PAREDE OU TETO
	TELEFONIA E LÓGICA - ELETRODUTO EMBUTIDO NO PISO
	TELEFONIA E LÓGICA - ELETRODUTO APARENTE
	COMUNICAÇÃO - ELETRODUTO EMBUTIDO PAREDE OU TETO
	COMUNICAÇÃO - ELETRODUTO EMBUTIDO NO PISO
	COMUNICAÇÃO - ELETRODUTO APARENTE
	SPDA - CABO DE COBRE NU
	ELÉTRICA CONVENCIONAL - ELETROCALHA
	ELÉTRICA CONDOMINIAL - ELETROCALHA
	ELÉTRICA CARRO ELÉTRICO - ELETROCALHA
	COMUNICAÇÃO (TV CABO, TV COL., TELEFONIA, PORTARIA, AUTOMAÇÃO) - ELETROCALHA
	TELEFONIA E LÓGICA - ELETROCALHA
	LÓGICA CARRO ELÉTRICO - ELETROCALHA

## Legenda Diagrama Unifilar

<u>Leg</u>	enda Diagrama Unifilar		<b>- !</b>	.12	.ll! 4.	4
	LEGENDA DIAGRAMAS UNIFILARES	<u>!</u>	<u>=quiva</u>	<u>liencia</u>	<u>de diâr</u>	netros
60	Disjuntor Termomagnético Monopolar	E	LETRODUT	O FLEXÍVEL	ELETRODU	TO RÍGIDO
1	Disjuntor Termomagnético Bipolar	Q	INDICADO	Ø INTERNO	Ø INDICADO	Ø INTERNO
<del>*************************************</del>	Disjuntor Termomagnético Tripolar	-	025mm 032mm	Ø19,4mm Ø25,6mm	Ø3/4" Ø1"	Ø21,3mm Ø27,5mm
<del></del>	Condutores Neutro, Fase, Terra, respectivamente	Q	40mm	Ø30,3mm	Ø1.1/4"	Ø36,1mm
DPS	·	Q	50mm	Ø40,7mm	Ø1.1/2"	Ø41,4mm
DPS	DPS-Dispositivo de proteção contra surtos	_		-	Ø2"	Ø52,8mm
Ŧ		_		-	Ø2.1/2"	Ø67,1mm
	IDR-Interruptor Diferencial Residual (Imax=30mA)	_		-	Ø3"	Ø79,6mm
DR	IDK-Interruptor Diferencial Residual (IIIIax-3011A)	' <u>-</u>		-	Ø4"	Ø103,1mm
kW.h	Medidor de Energia					

## Equivalência de diâmetros

Ø32mm Ø25,6mm Ø1" Ø27,5mm   Ø40mm Ø30,3mm Ø1.1/4" Ø36,1mm   Ø50mm Ø40,7mm Ø1.1/2" Ø41,4mm   - Ø2" Ø52,8mm
Ø50mm Ø40,7mm Ø1.1/2" Ø41,4mm
- Ø2" Ø52,8mm
- Ø2.1/2" Ø67,1mm
- Ø3" Ø79,6mm
- Ø4" Ø103,1mm

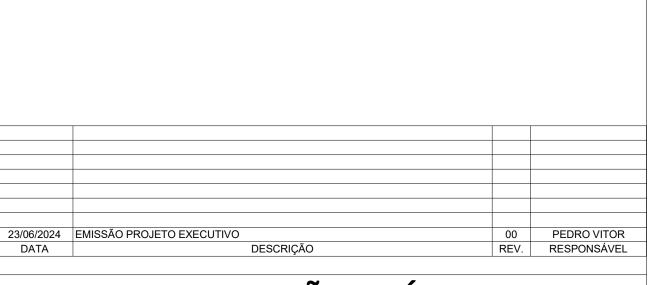

# PROJETO INSTALAÇÕES ELÉTRICAS

EDIFICIO COMERCIAL RUA UNIÃO, 1176-SUMARÊ, ALVORADA-RS RODRIGO DA SILVA LUZ ARQUIVO CLIENTE:  $_{\text{PVP-A02-E401-R00}}$  - vertical A02ESCALA: 1:50 2024 ASSUNTO: ESQUEMA VERTICAL

> PROJETISTA PEDRO VITOR BRUNELLO PAGLIARIN https://pvpprojects.myportfolio.com/work pedrovitor.pagliarin@pvpprojects.com

FONE (54) 99159 0379 IMPORTANTE: PARA IMPRIMIR ESTE ARQUIVO SEM PERDA DE INFORMAÇÃO USAR O ARQUIVO COM EXTENSÃO PDF. ESTA PLANTA DEVERÁ SER PLOTADA COLORIDA.