# Ведомость рабочих чертежей основного комплекта.

/lucm	Наименование	Примечание
1–2.	Оδщие данные.	
3.	Генеральный план с сетями В1, В0	
4.	Генеральный план с сетями К1.	
5.	Прольные профили К1	
6.	Прольные профили В1	

# Ведомость ссылочных и прилагаемых документов.

Обозначение	Наименование	Примечание
	Ссылочные документы.	
TP 902-09-22.84	Колодцы Канализационные	
Серия 5.905–26.08 Вып. 1	Уплотнение вводов инженерных коммуникаций	
	газифицированных зданий и сооружений.	
КОРСИС	Каталог оборудования	
	Прилагаемые документы.	
5/08-16-HBK.C	Спецификация оборудования, изделий и материалов.	

Проектные решения, принятые в данном проекте, соответствуют требованиям экологических, санитарно-технических, противопожарных и других действующих норм и правил и обеспечивают нормальные условия для жизни и здоровья людей, а также безопасную эксплуатацию объекта при соблюдении мероприятий предусмотренными чертежами.

Взам. инв.

Подп. и дата

## Основные показатели по системам водопровода и канализации

Наименование системы	Расче	тный расхо	од воды	Примечание
Hadrienovande Cacilleribi	m³∕cym	м³ /ч	л/с	
Bodonpo8od B1	38,9	7,23	3,50	
Bodonpoвod B2			20л/с	
Канализация К1	38,9	7,23	3,50	

						5/08-16-HBK						
Изм.	Кол. уч.	Лист	№ док.	Подп.	Дата	Строительство общеобразовательн Челноковского массива в г.Фе	• •					
						Наружный водопровод и	Стадия	Лист	Листов			
ГИП		Бейтул	плаев			наружный оовопроосо и канализация	Р	1				
Прове Разра	рил :ботал	Карим Ахмет				Общие данные	00	10 "Кор	вет"			

### Общие указания.

1. Рабочая документация "Строительство общеобразовательной школы в микрорайоне Челноковского массива в г.Феодосия на 800мест"

Выполнен на основании:

- Задания на проектирование:
- Архитектурно-строиительной части проекта;
- Строительных норм и правил.
- 2. Рабочая документация соответствует заданию на проектирование, требованиям действующих технических регламентов, стандартов, сводов правил, других документов, содержащих установленные требования;
  - 3. За условную отметку 0,000 принят уровень чистого пола первого этажа.
- 4. Скрытые работы подлежат освидетельствованию с составлением акта на завершенную часть работы по форме согласно приложений СП 73.13330.2012
- акт на освидетельствование скрытых работ;
- акт на освидетельствование основания под трубопроводы и ж.б. конструкции;
- акт на гидростатического или манометрического испытания на герметичность;
- акт на испытание трибопроводов на герметичность;
- акт индивидуального испытания оборудования;
- акт на засыпку траншей;
  - 5. При разработке проекта использованы следующие нормативные документы:
- Постановление Правительства РФ от 16.02.2008г.N87
- СП 31.13330.2012 Водоснабжение. Наружные сети и сооружения"
- СП 32.13330.2012 Канализация. Наружные сети и сооружения"
- СП 118.13330.2012 "Общественные здания и сооружения"
- СП 8.13130.2009 "Системы противопожарной защиты. Источники наружного противопожарного водоснабжения. Требования пожарной безопасности. Требования пожарной безопасности."
- СП 61.13330.2012 "Тепловая изоляция оборудования и трубопровода"
- ГОСТ 21.704-2011. "Система проектной документации для строительства. Правила выполнения рабочей документации наружных сетей водоснабжения и канализации
- ГОСТ 21.704–2011 Система проектной документации для строительства. Правила выполнения рабочей документации наружных сетей водоснабжения и канализации.
- ГОСТ Р 21.1101-2013 СПДС. Основные требования к проектной и рабочей документации
- ВСН 003-88 Строительство и проектирование трубопроводов из пластмассовых труб
- CH 478-80 Инструкция по проектированию и монтажу сетей водоснабжения и канализации из пластмасс. труб.
  - 6. Степень огнестойкости ;

Проектом предусмотрено:

Согласовано

UHB.

Взам.

dama

Подп. и

읟

ZH.

Устройство водоснабжения и водоотведения зданий мемориала.

7. В геологическом строении территории принимают участие палеогеновые отложения, перекрытые элювиально-делювиальные отложениями верхнечетвертично-голоценового возраста.

По данным бурения скважин №№ 1-18 и лабораторных исследований показателей физико-механических свойств на разведанную глубину до 12,0м в пределах участка проектируемого строительства выделено 2 стратиграфо-генетических комплекс (СГК) и 2 инженерно-геологических элемента (ИГЭ):

- СГК I Элювиально-делювиальные отложения (edQN3-Qh)
- слой 1 суглинок полутвёрдый, жёлто-серый, серый, в верхней части гумусированный, с единичными включениями дресвы известняка; встречен всеми скважинами; мощность от 0,2м до 1,0м.
- СГК II морские отложения среднего палеогена (mP2)
- ИГЭ 2 мергель известково-глинистый, твёрдый, светло-серый, серый, с линзами тугопластичного мергеля, с прослоями полускальных очень низкой прочности мергелей; встречен всеми скважинами; вскрытая мощность от 5,0м до 5,8м.

#### 8. Водоснабжение В1

В здание школы предусмотрен один ввод. Источник водоснабжения – городсткие сети водоснабжения.

Также предусмотрена подпитка котельной.

Согласно ТУ водоснабжение режимное.

Наружное пожаротушение осуществляется от пожарных емкостей, с помощью пожарной насосной станции и пожарных гидрантов.

Согласно СП 8.13130.2009 (табл. 2) расход на наружное пожаротушение составляет 20л/с.


Для пожаротушения проектируются 2-е емкости по 200м3, обеспечивающий 3х часовое пожаротушение, а также двойной запас воды, т.к. сейсмический район.

### 9. Канализация К1


Канализационные стоки по самотечному режиму поступают на очистку. Для глубокой очистки хозяйственно-бытовых и близких по составу к ним производственных сточных вод запроектированы блочные локальные очистные сооружения подземного размещения.


Очищенные сточные воды самотеком поступают в городскую сеть канализации.


Трубопровод принят из трубы КОРСИС DN160 SN 8 no TY 2248-001-73-11750-2005.

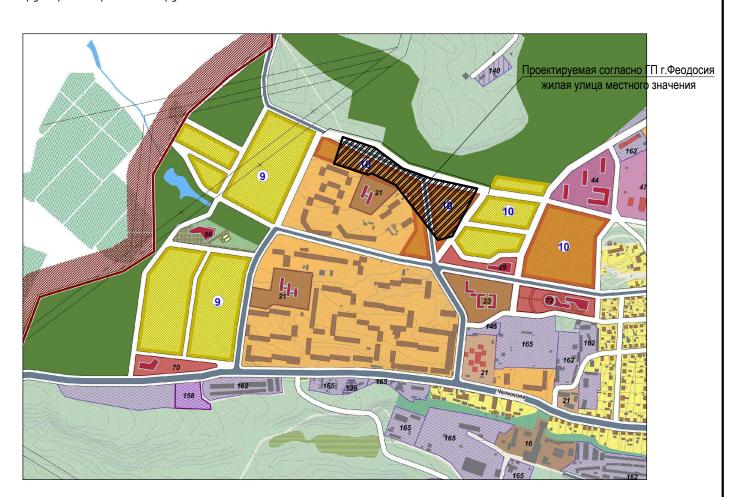


							вовательной школы в микрор вва в г.Феодосия на 800мест В и Р 2			
						5/08-16-HBK				
						Строительство общеобразовательн			•	
Изм.	Кол. уч.	Лист	№ док.	Подп.	Дата	Челноковского массива в г.Фе	годосия і	на 800м	ecm	
						Наружный водопровод и	Стадия	Лист	Листов	
ГИП		Бейту.	ллаев			наружный обобпросоо и канализация	общеобразовательной школь ого массива в г.Феодосия н одопровод и изация	2		
Прове		Карим				05	00	00 "// 00	8.5"	
<u>Разра</u>	ιδο <i>π</i> α <i>π</i>	Ахметов				Общие данные	000 "Корвет"			

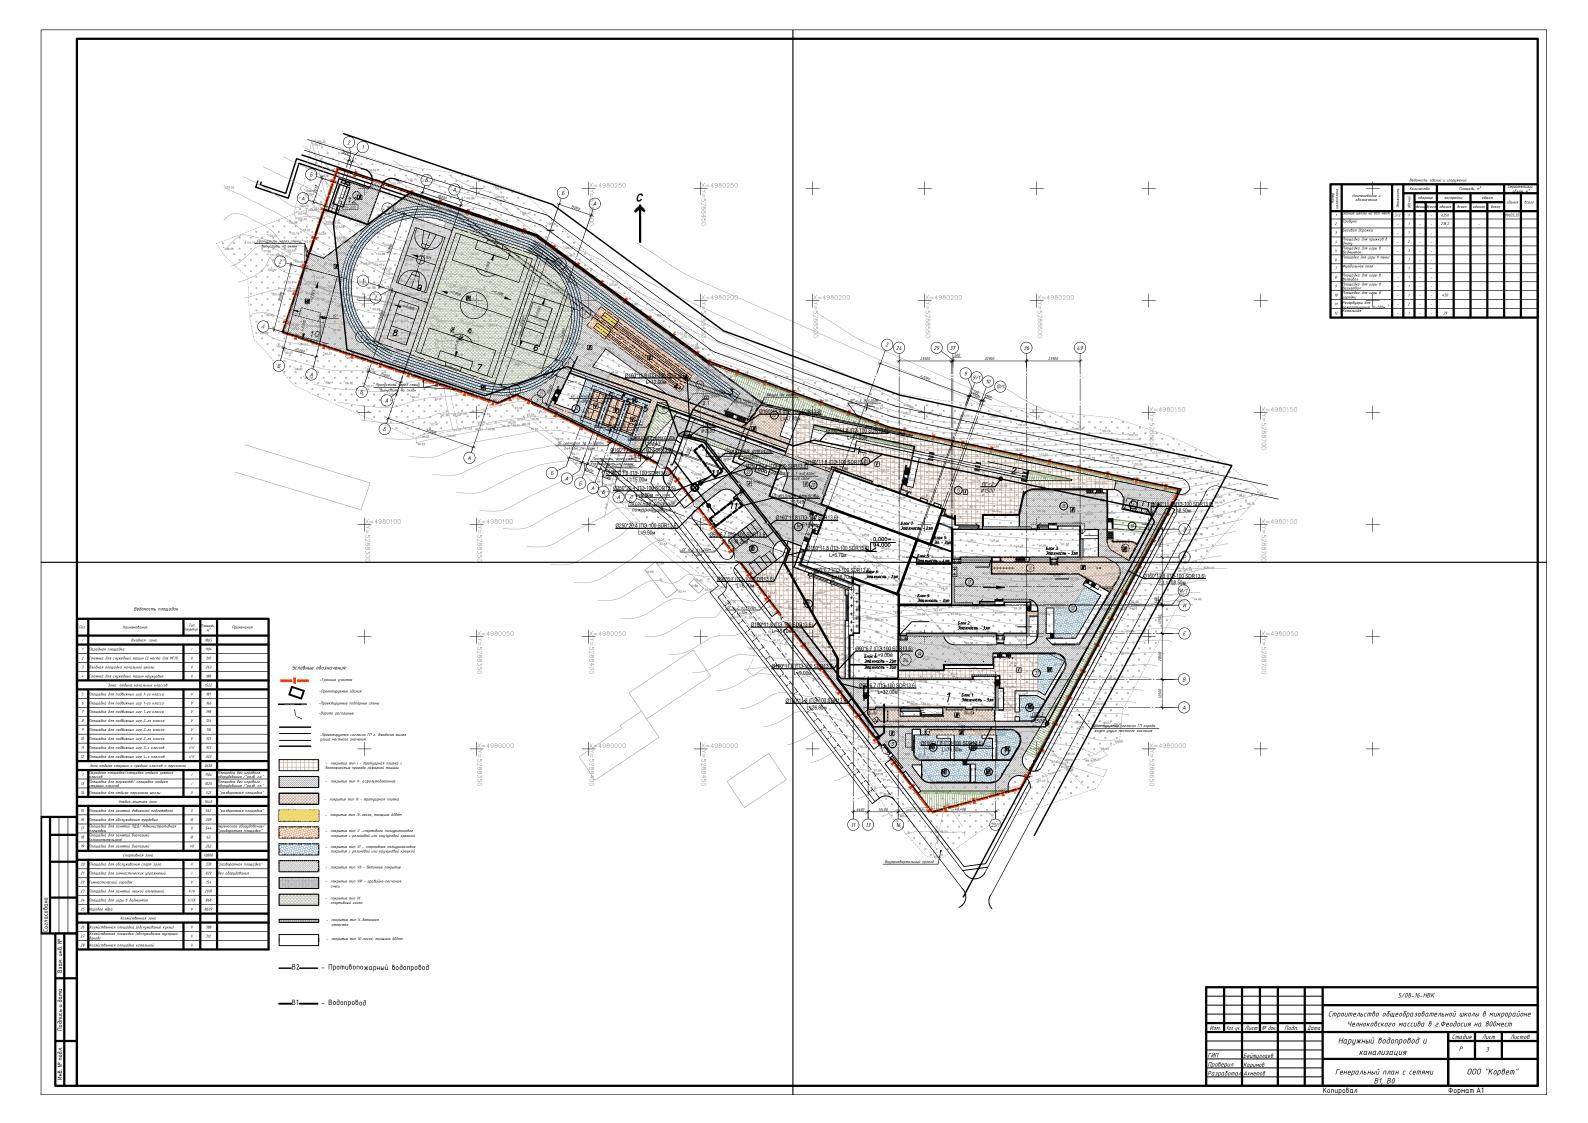


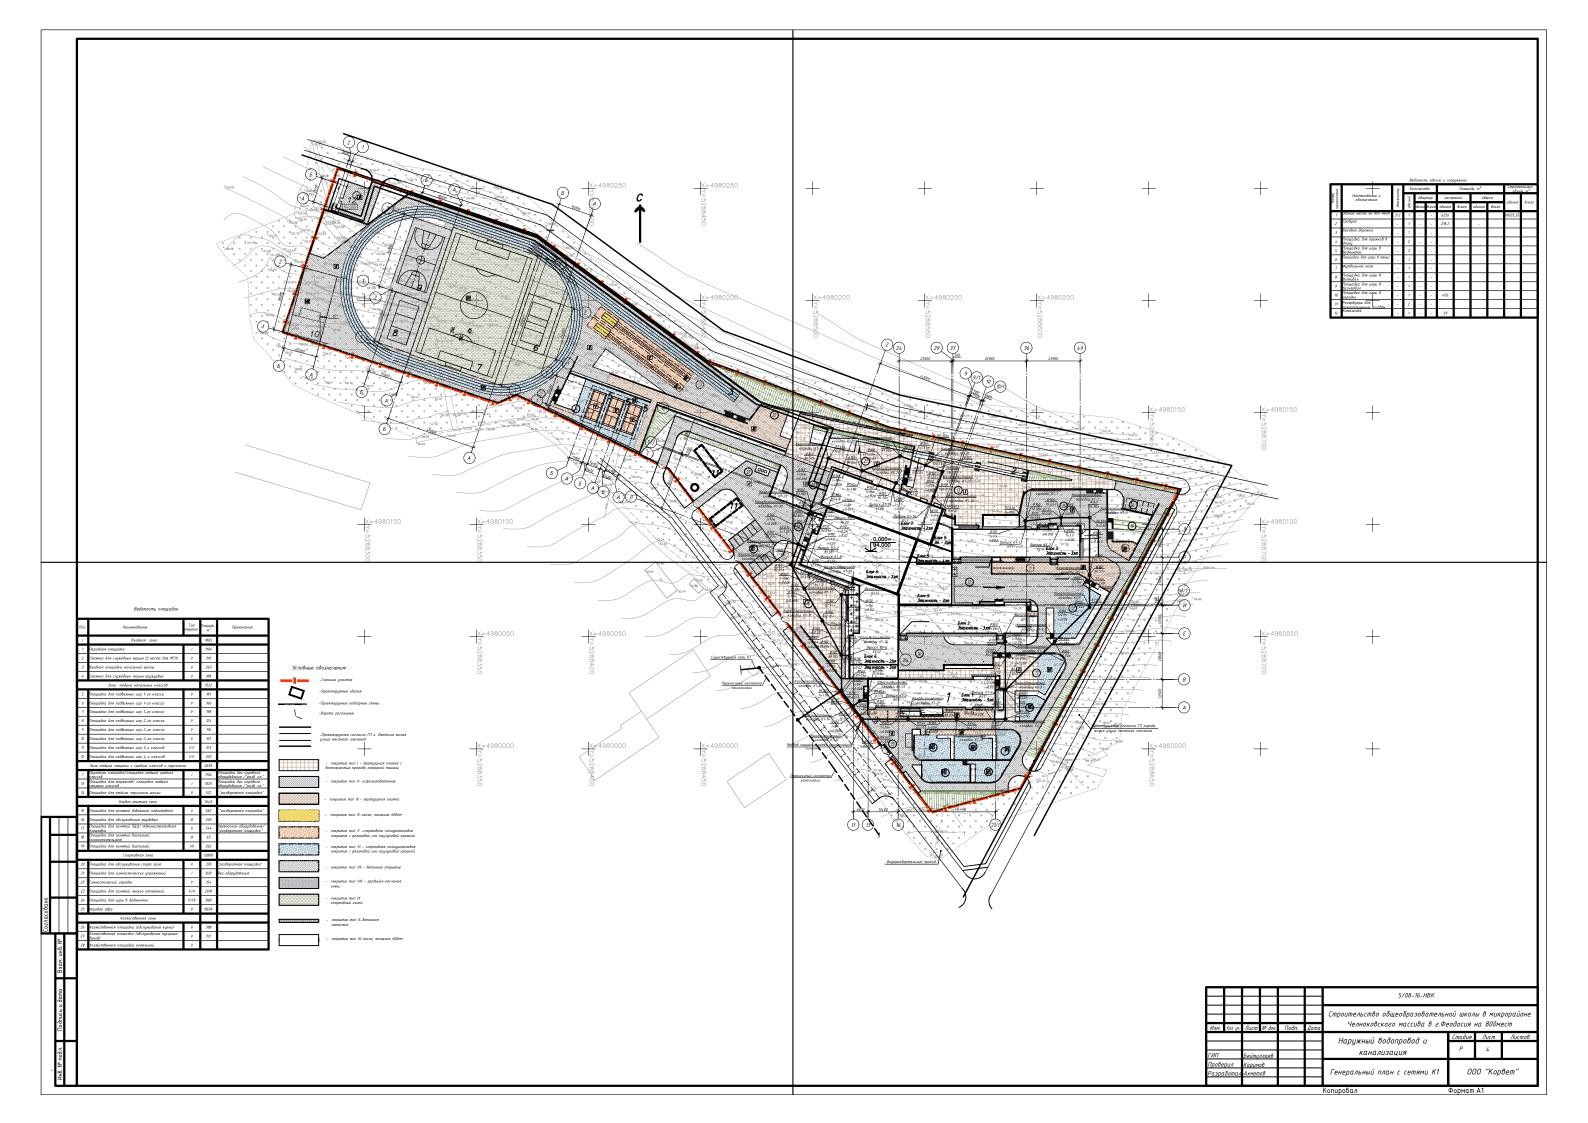


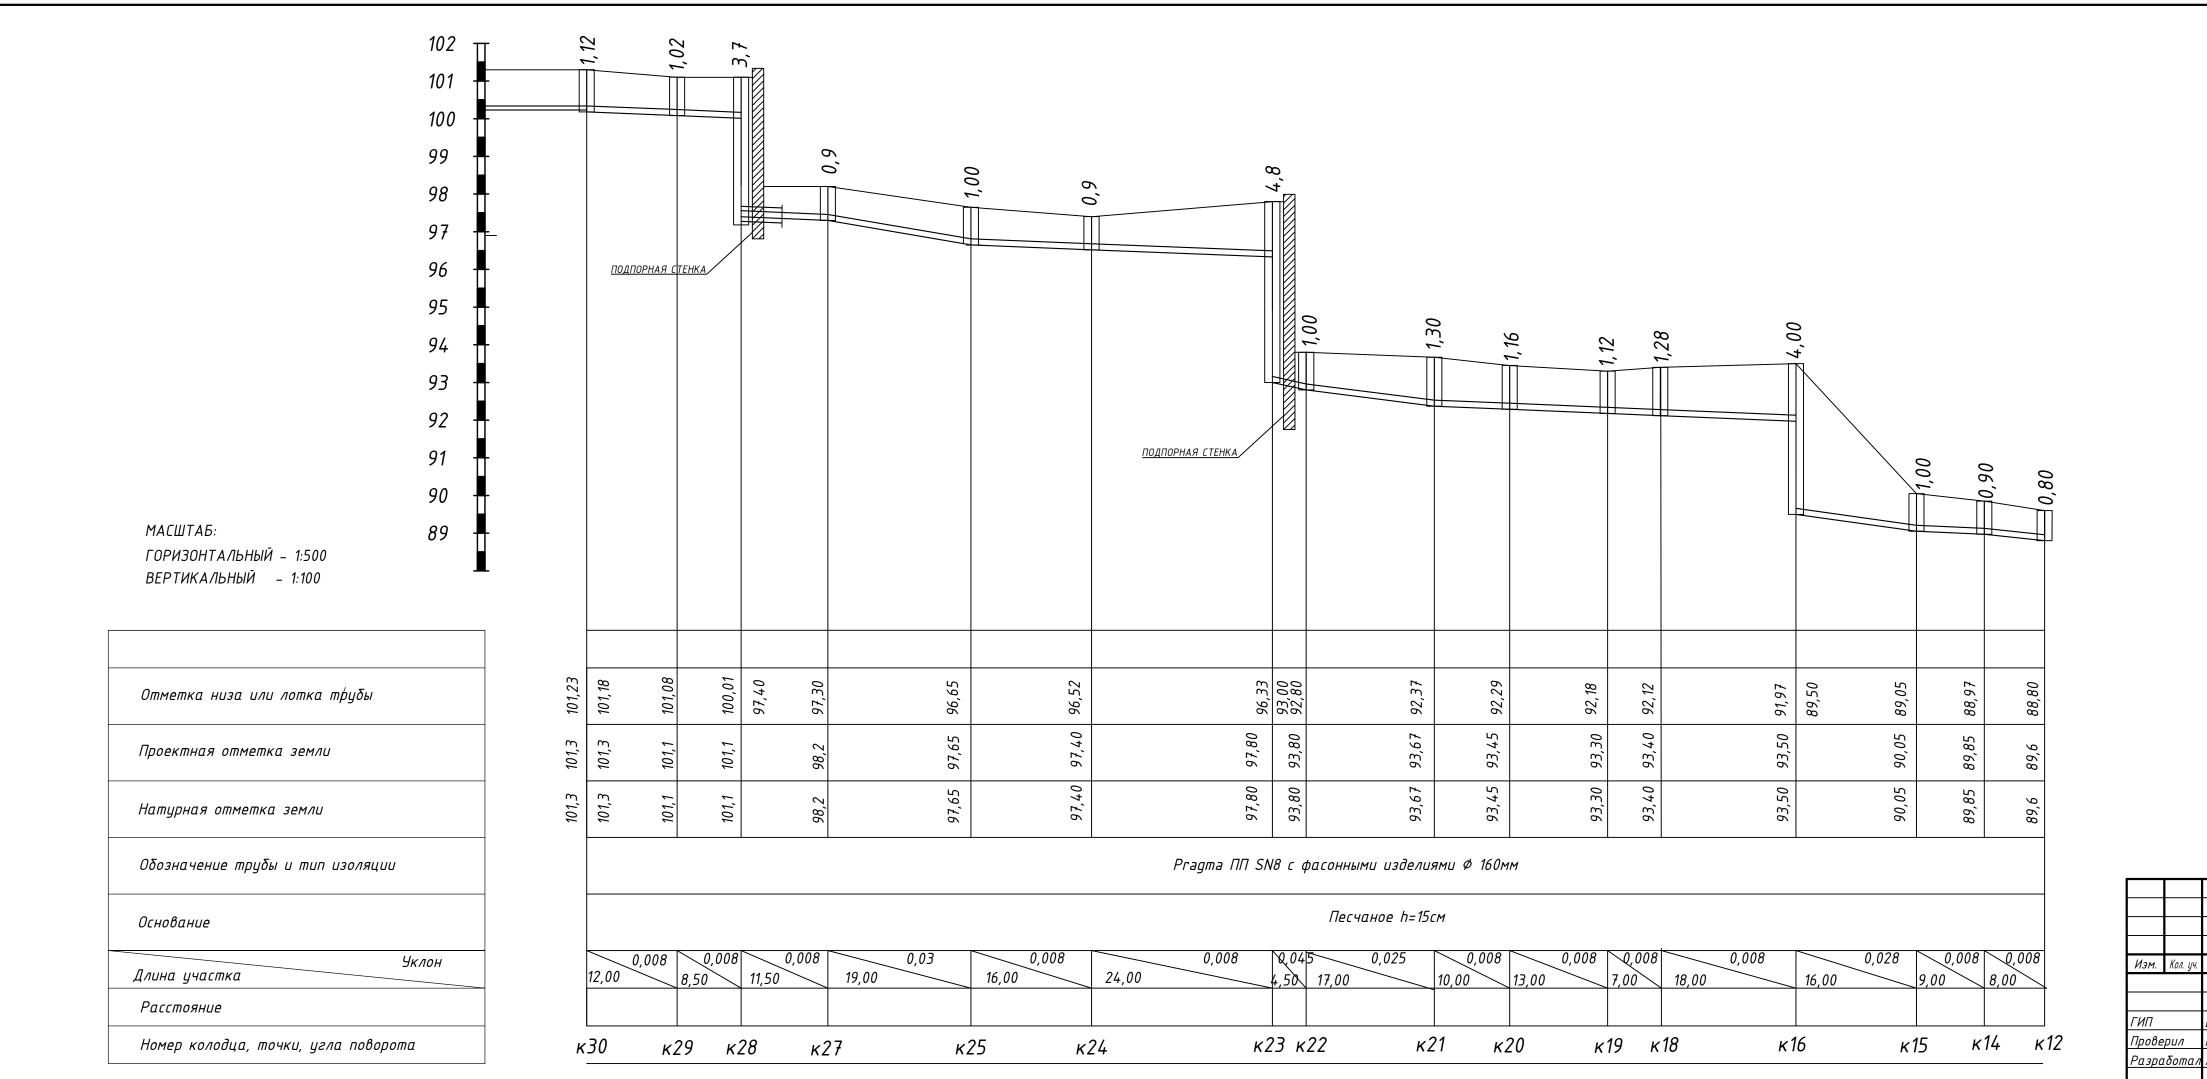



					5/08-16-HBK					
V	<i>a</i>	1/0 7		7	Строительство общеобразовательн Челноковского массива в г.Фе		•	•		
Кол. уч.	/lucm	№ док.	Подп.	Дата		Стадия	Лист	Листов		
	Бейтул	плаев			Наружный водопровод и канализация	Р	5.1			
	Каримов А Ахметов				Продольный профиль канализации к30-к12	000 "Корвет"				

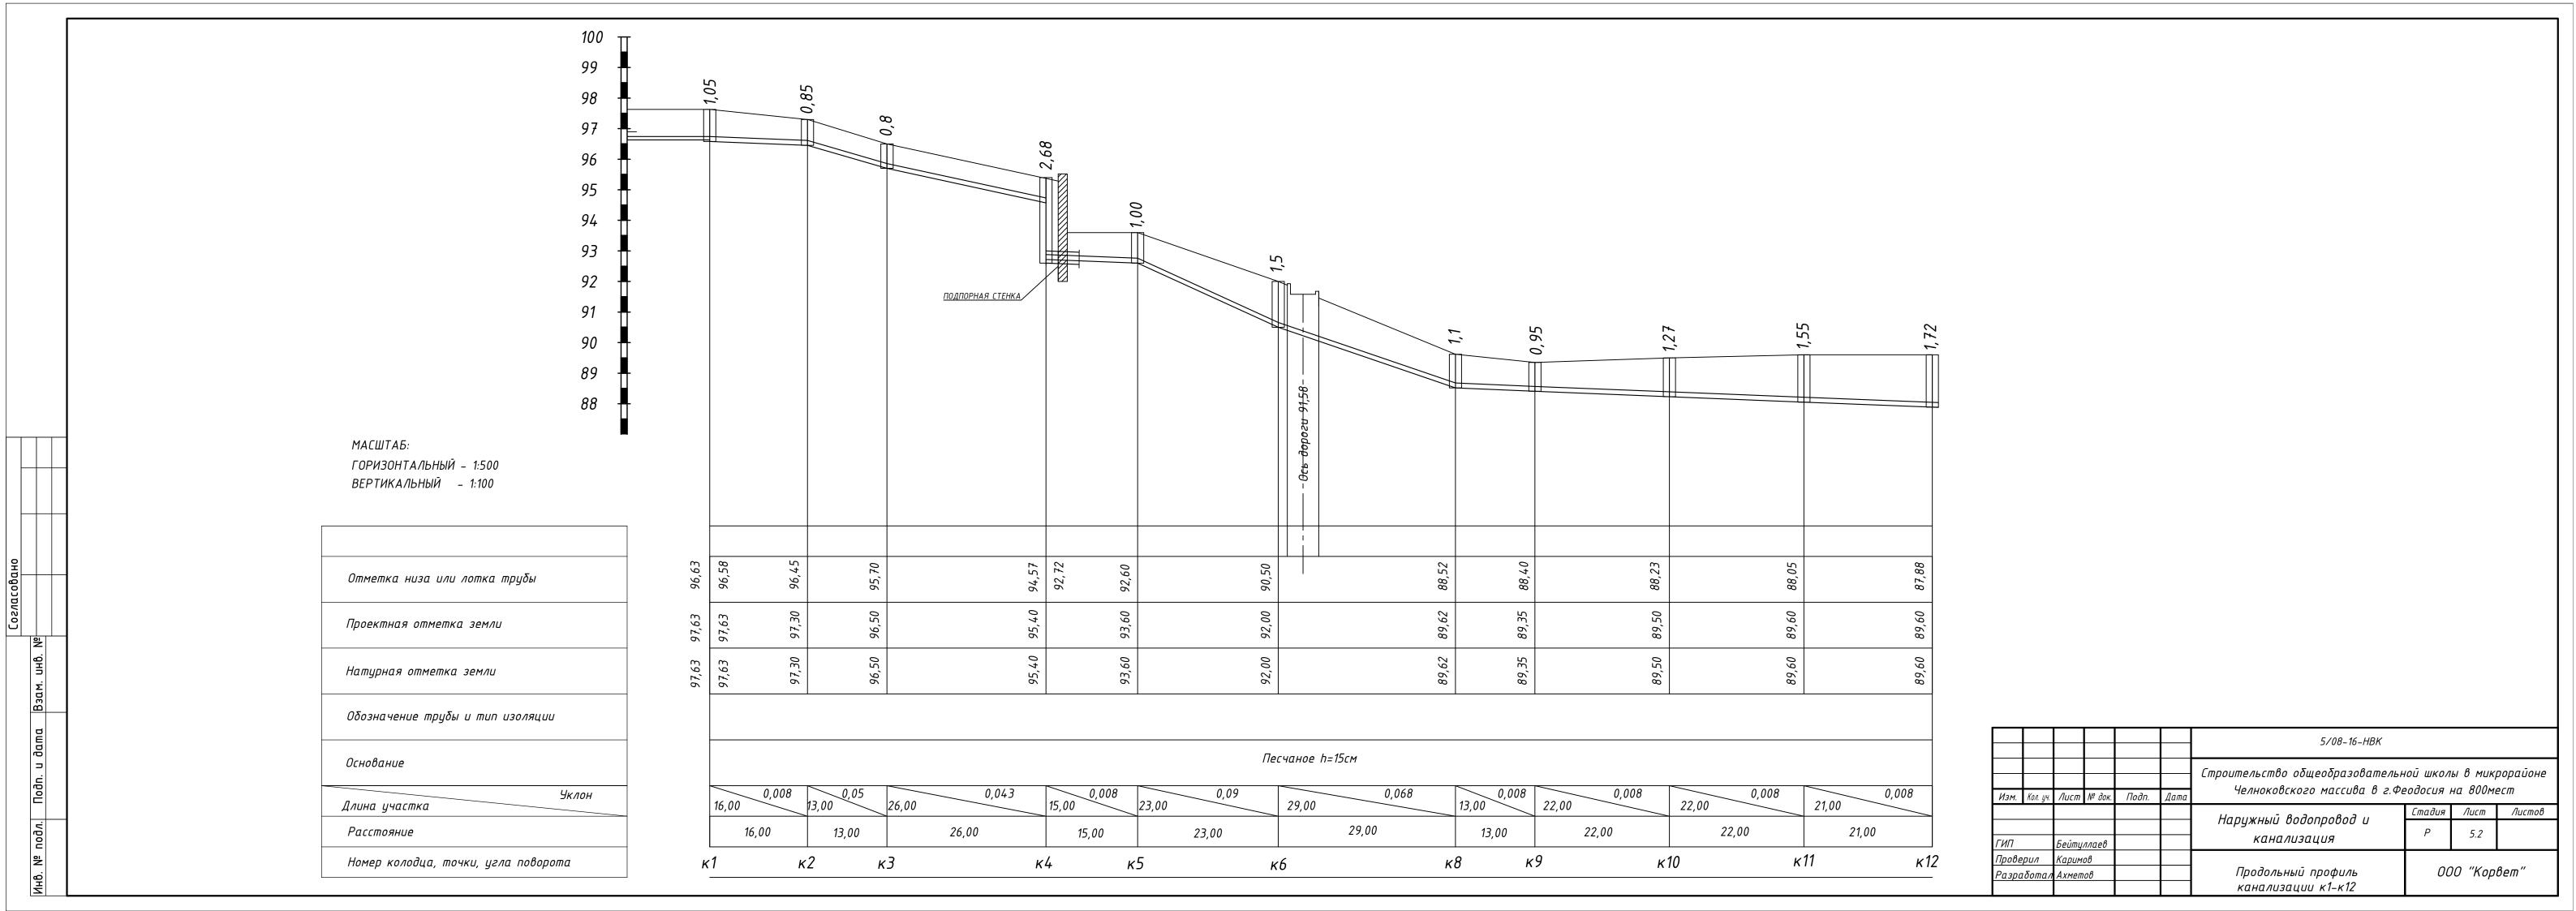

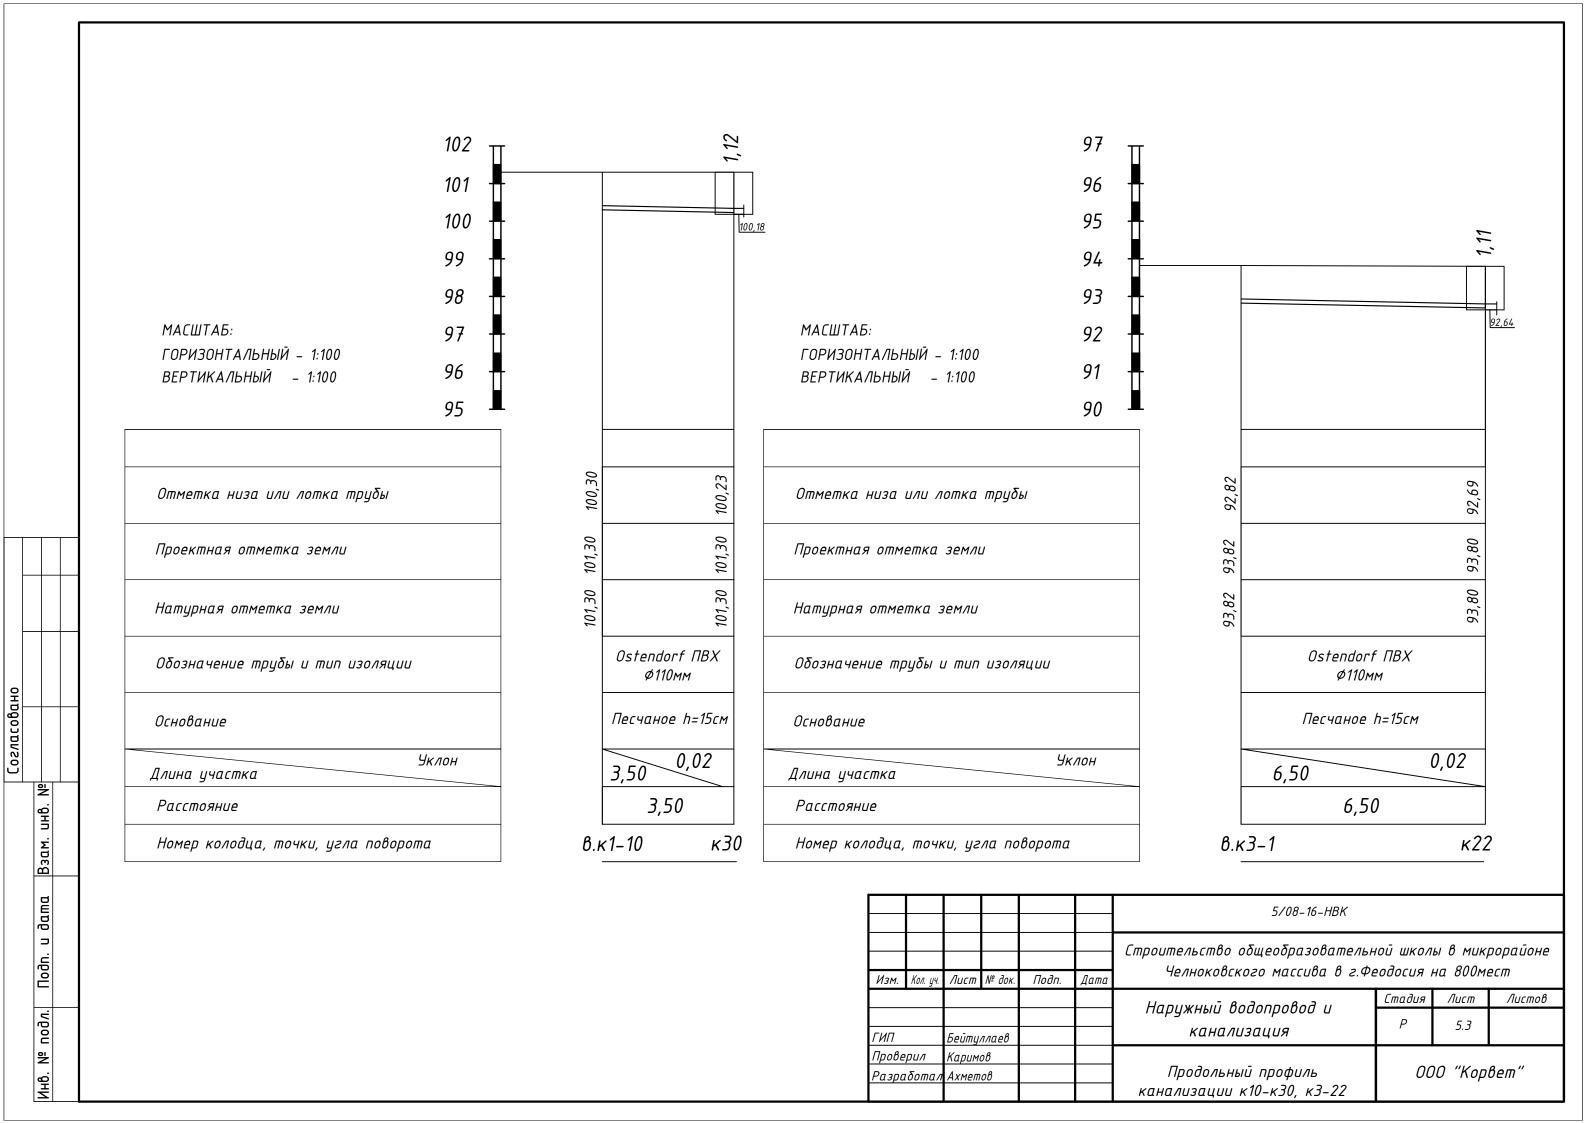


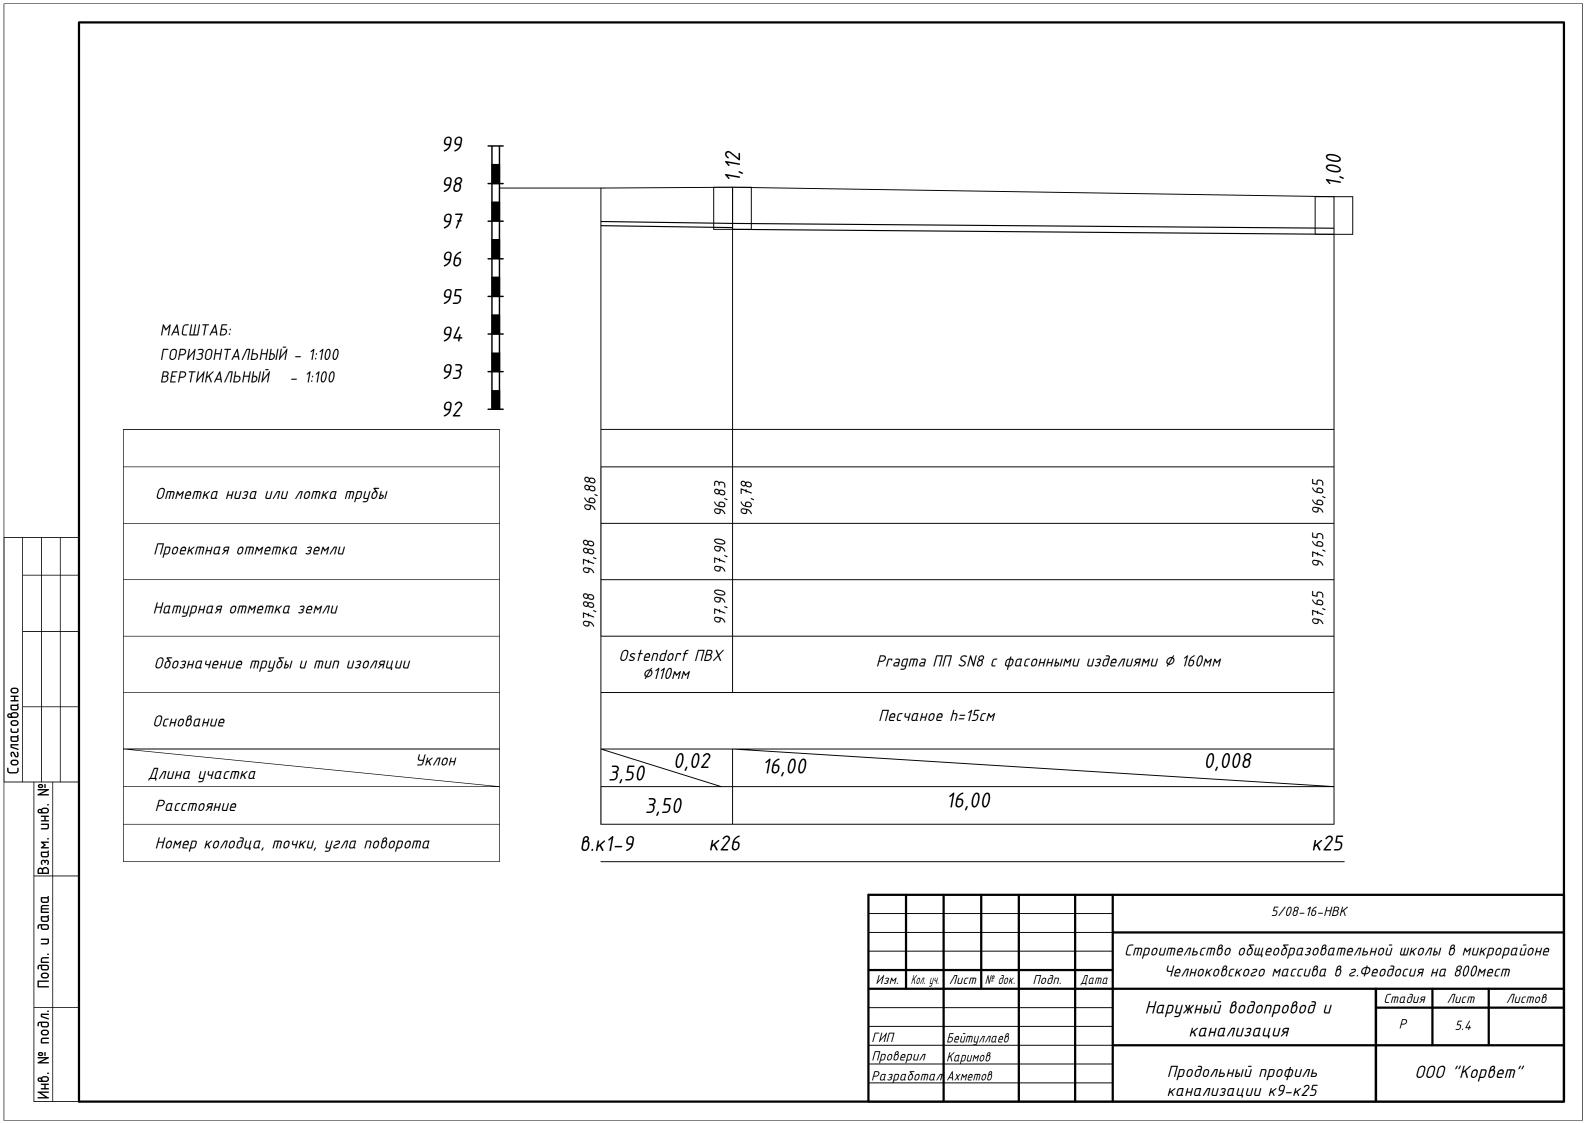


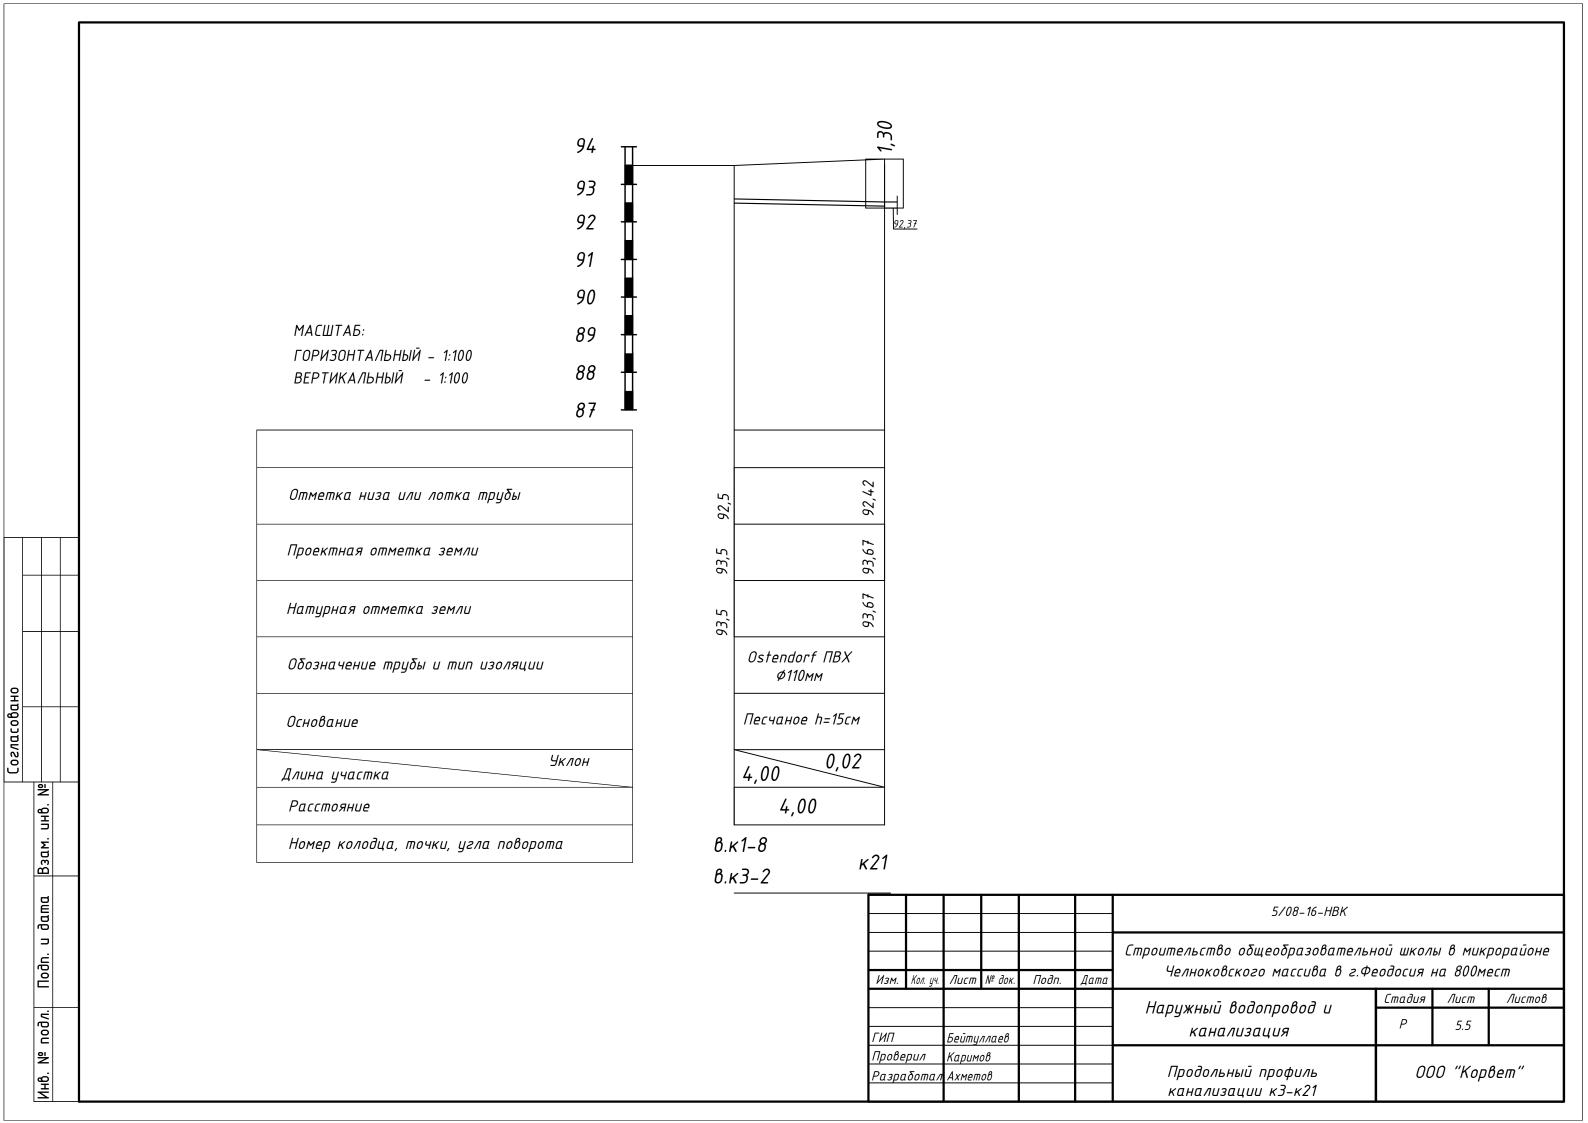


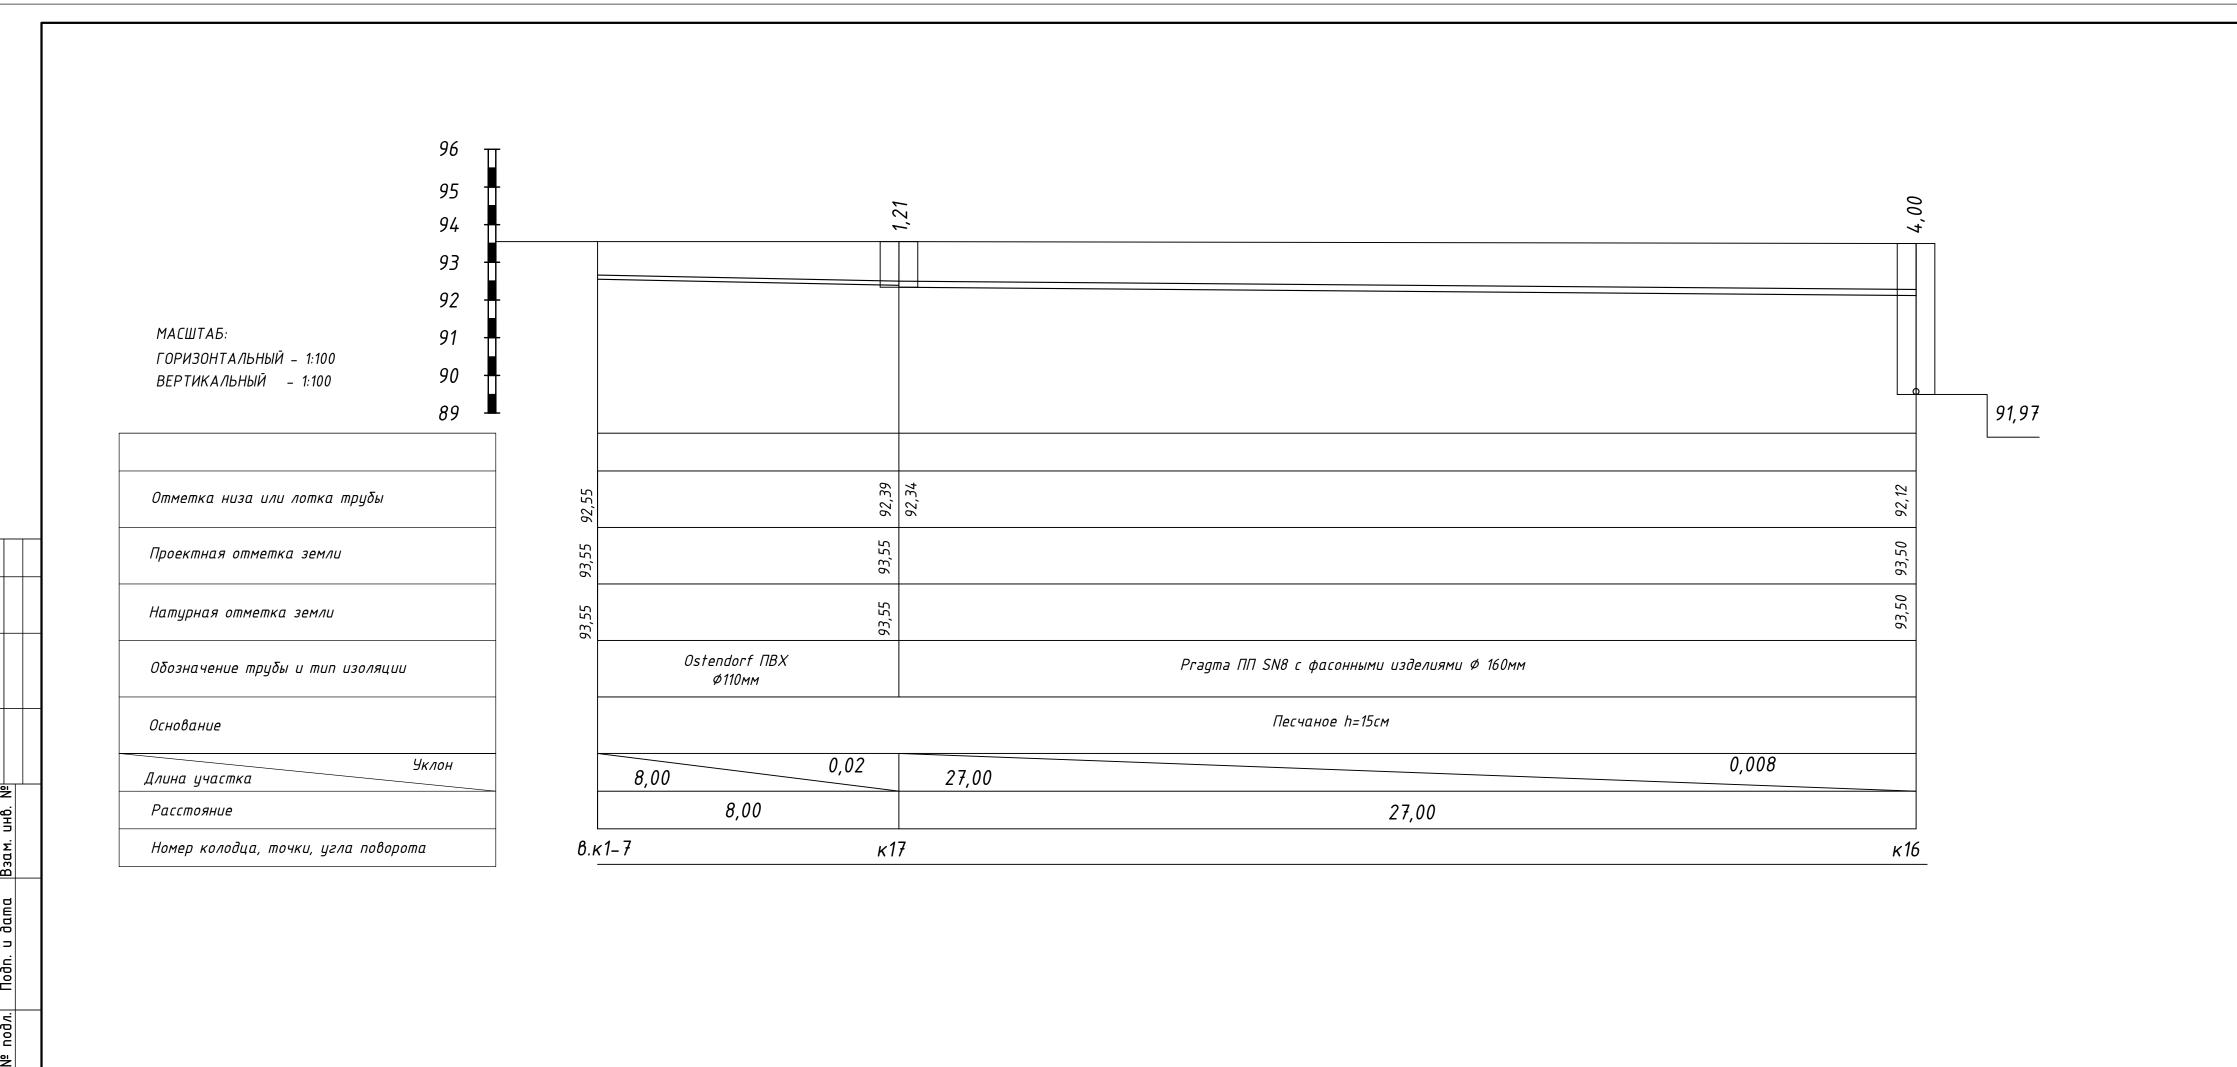


						5/08-16-HBK			
Изм.	Кол. уч.	Лист	№ док.	Подп.	Дата	Строительство общеобразовательн Челноковского массива в г.Фе			•
						Hannyuni Radannahad u	Стадия	Лист	Листо
ГИП		Бейту	ллаев			Наружный водопровод и канализация	Р	5.6	
Прове	рил	Карим	оβ						-
Разра	ιδο <i>π</i> α <i>π</i>	Ахмет	οβ			Продольный профиль канализации к7-к16	00	10 "Кор	вет"

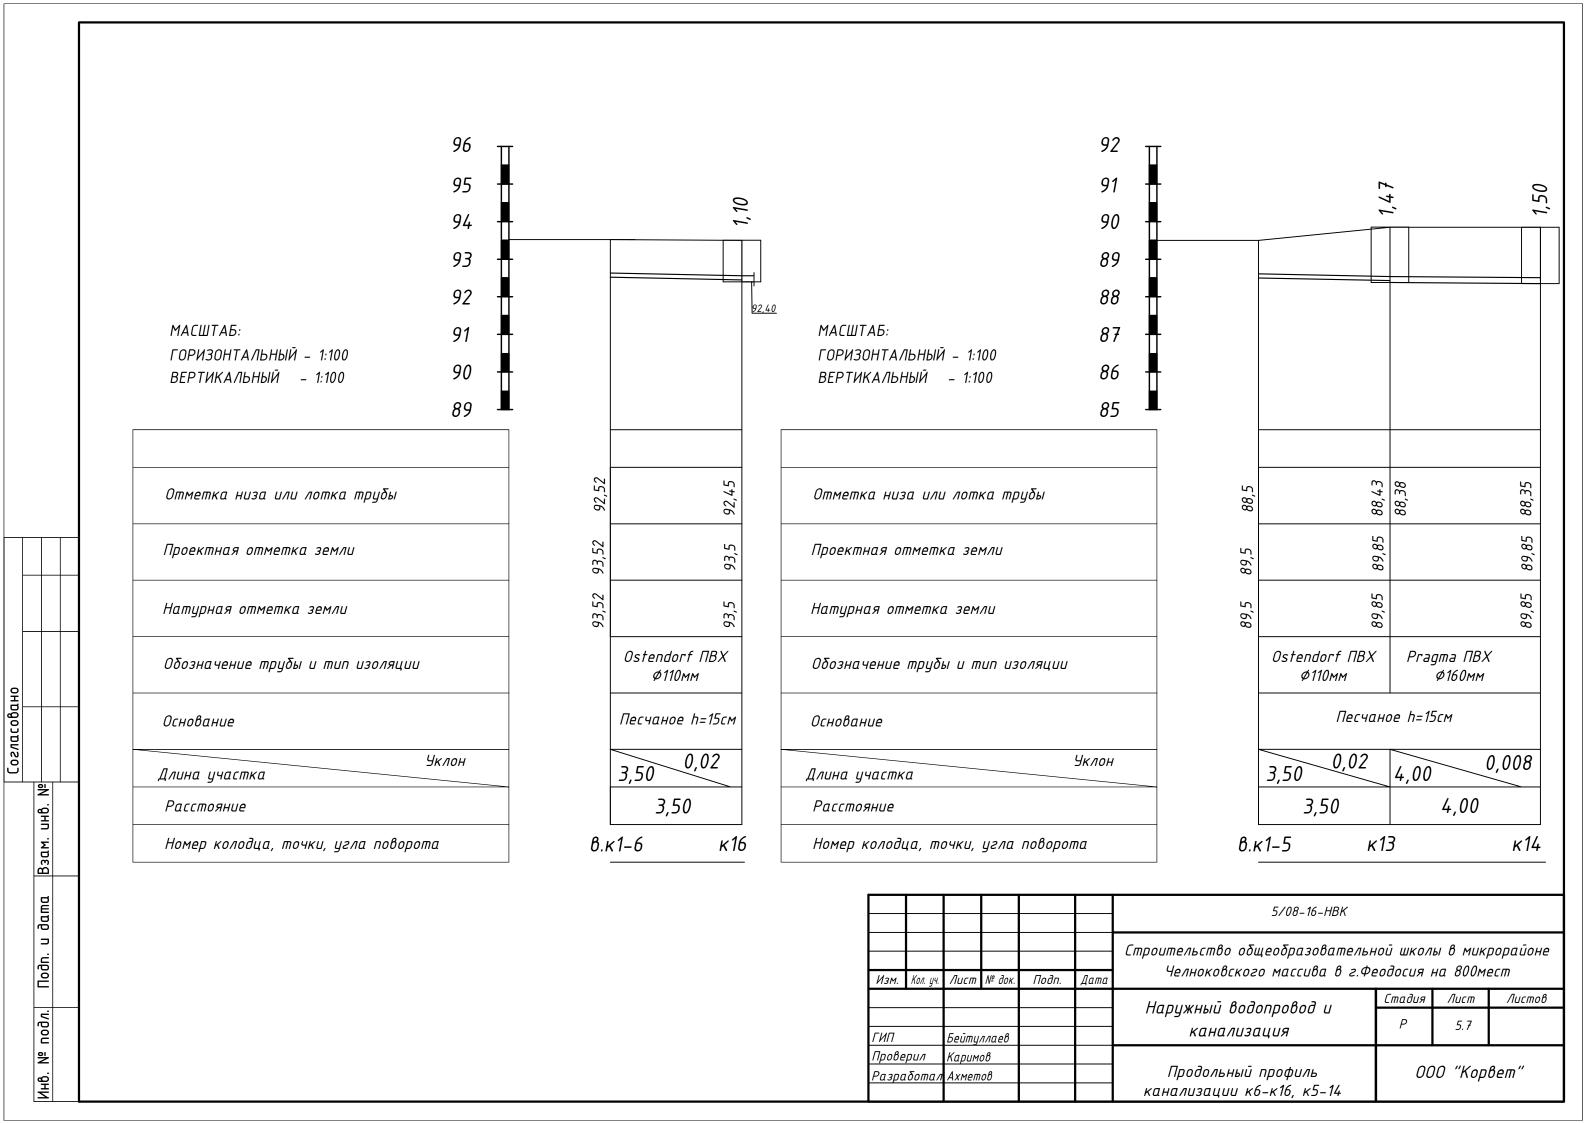

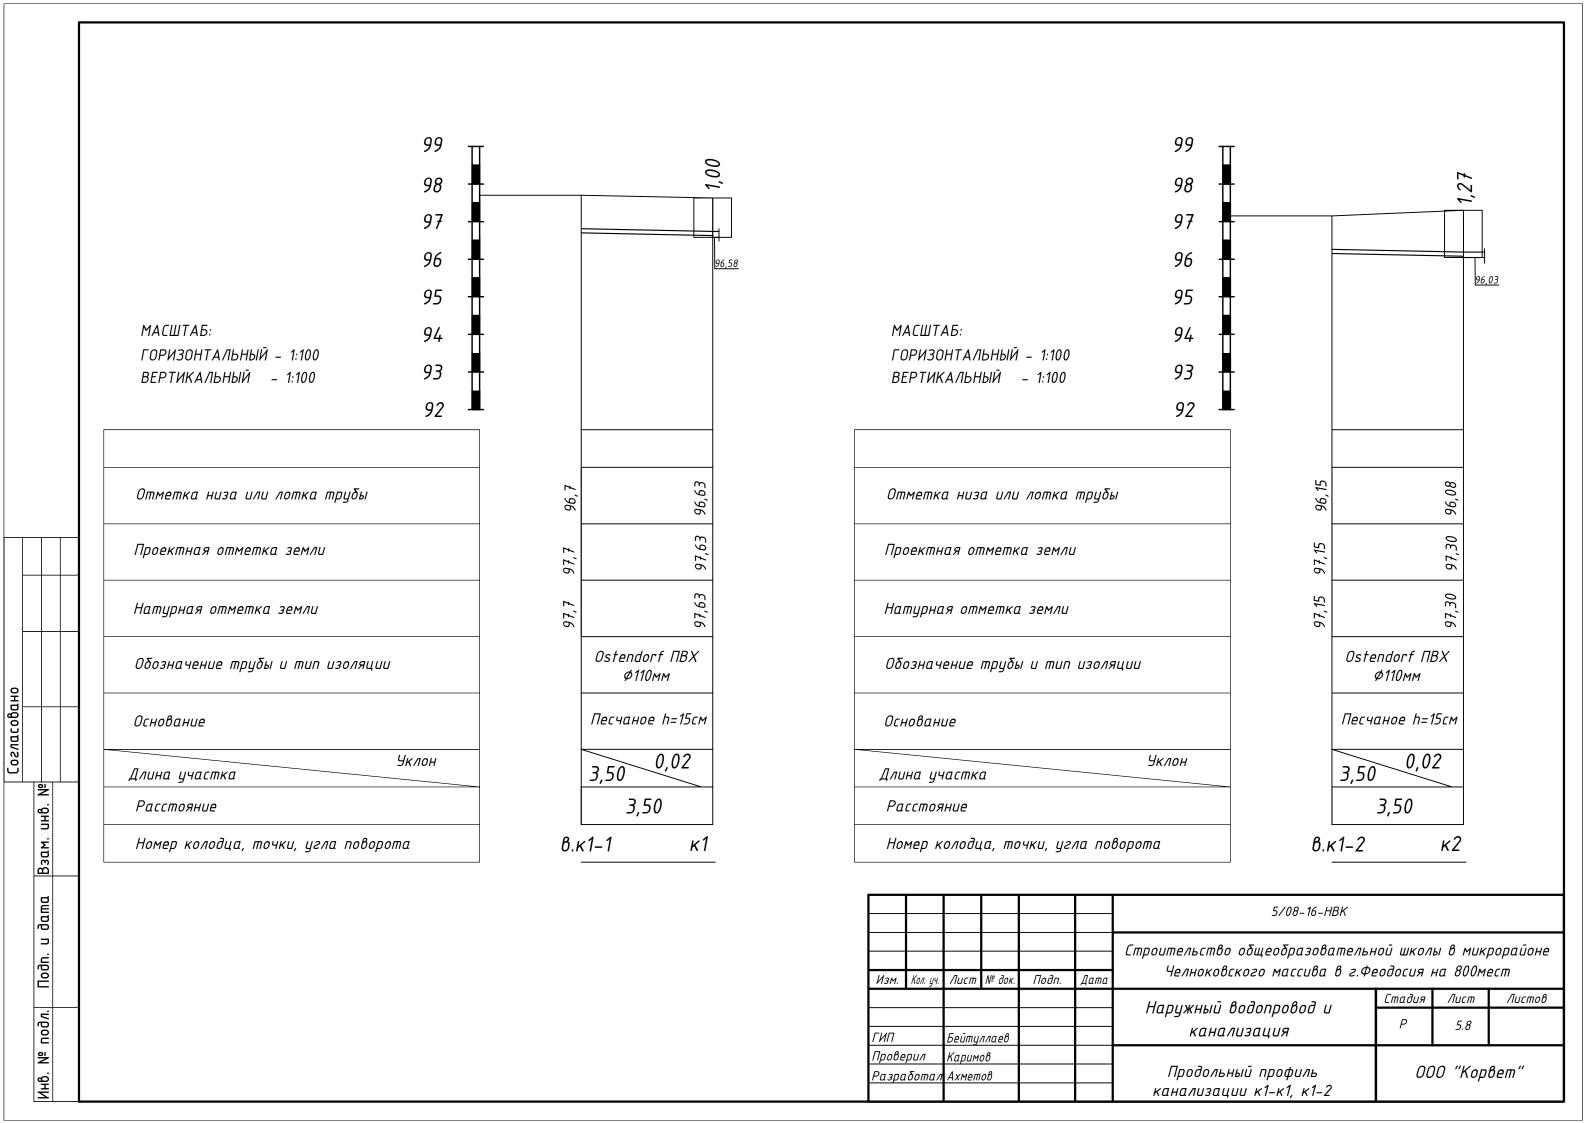

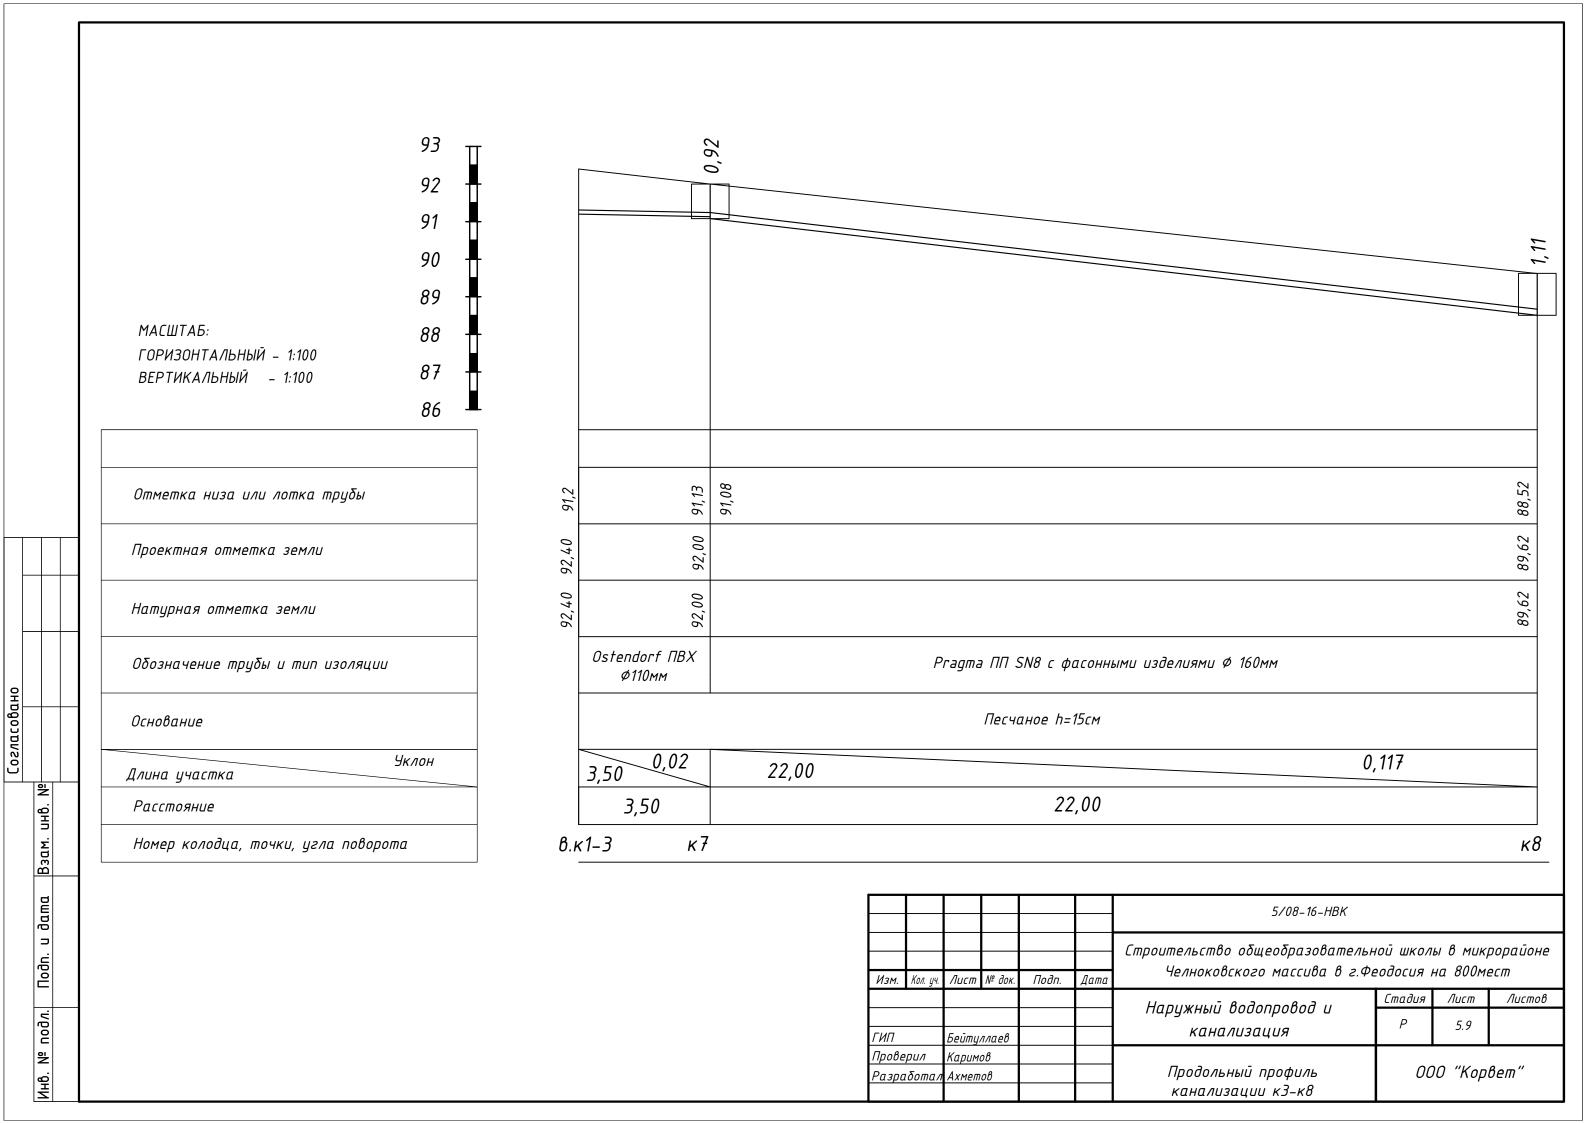

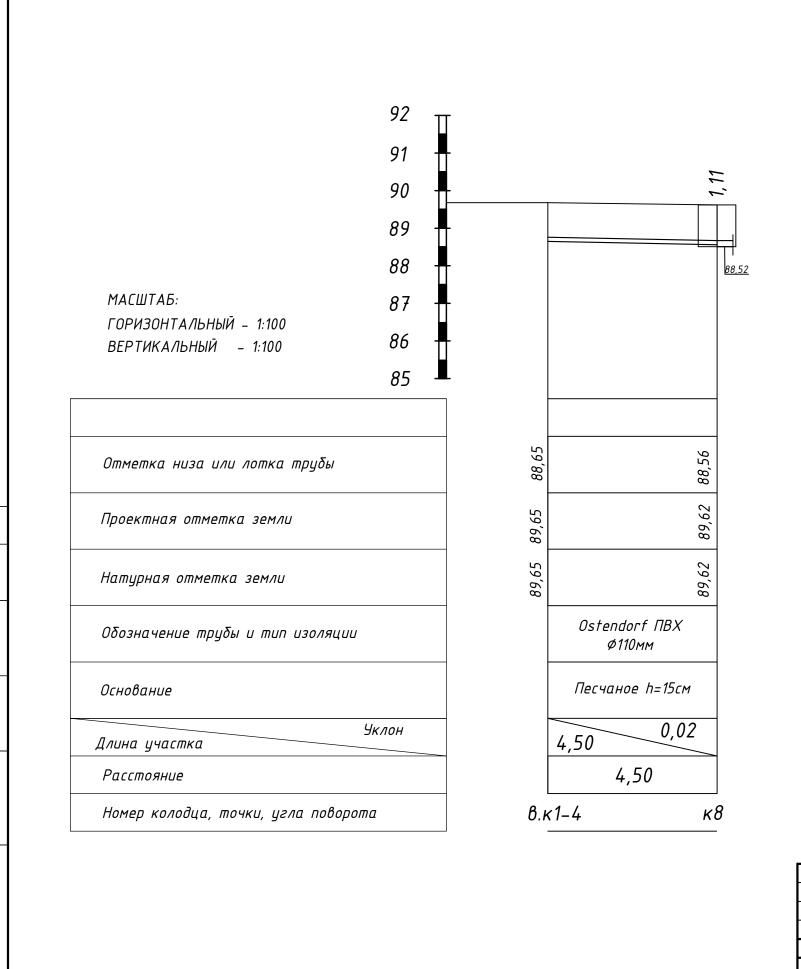

Согласовано

Взам. инв. №

Подп. и дата

Инв. № подл.

						5/08-16-HBK									
Изм.	Кол. уч.	Лист	№ док.	Подп.	Дата	Строительство общеобразовательн Челноковского массива в г.Фе		•	•						
				Hannyung Radannahad u	Стадия	Лист	Листов								
ГИП		Бейту.	ллаев			Наружный водопровод и канализация	Р	5.10							
Прове Разра		Каримов Ахметов			Продольный профиль канализации к4-к8	000 "Корвет"									

Позиция	Наименование и техническая характеристика	Тип, марка, обозначение документа, опросного листа	Код оборудования, изделия, материала	Завод- изготовитель	Еди- ница изме- ре- ния	Коли- чество	Масса единицы, кг	Примечание
1	2	3	4	5	6	7	8	9
	Наружная канализация							
1	Труба канализационная ПВХ ф110	Ostendorf			M	60		
2	Труба канализационная ПП SN8 ф160	Pragma			M	480		
3	Колодец канализационный пластиковый	Pragma			ШТ	37		
	КК 1000 H=0,9-1,8м в комплекте с люком							
4	Колодец канализационный перепадной Н=2,7-5м	Nawell			ШТ	4		
						5/08-16-1	НВК.СО	

								5/08-16-1	НВК.СО			
Изм.	Кол. уч.	Лист	№ док.	Подп.	Дата			общеобразо ого массив				•
	1 3				,,,		5	-donnakad	,,	Стадия	л Лист	Листов
ГИП		Бейту	ллаев			пир	иужный ос Канали	одопровод Ізация	U	Р	1	
Прові Разрі	ерил аботал	Карим Ахмет				Сп	ецификаці оборуд	ия изделий ования	i u	C	100 "Кор	вет"

Позиция	Наименование и техническая характеристика	Тип, марка, обозначение документа, опросного листа	обору	Код удования зделия, гериала	Ι,		авод- говите:	Еди- ница изме- ль ре- ния	Коли- чество	Масса единиць кг		Примеча	ние
1	2	3		4			5	6	7	8		9	
	Наружное водоснабжение												
1	Пожарный резервуар 200м3							ШТ	2				
2	Насосная станция в комплекте 20л/с	Flotenk						ШТ	1				
3	Задвижка чугунная Ду 200 (Ру16) фланцевая с обрезиненным клин	ом Pragma						ШТ	37				
4	Задвижка чугунная Ду 200 (Ру16) фланцевая с обрезиненным клино	м 30ч39р			3 T	ВАО "ПО "1 рубопрово	Муромс одной ар	кий завод матуры" шт	2	74,0			
5	Труба стальная электросварная Ø219*4,0 (dy200)	ГОСТ 10704-91*						ПМ	20				
6	Антикоррозийная изоляция трубопроводов:												
7	Колодец водопроводный из ж/б колец Д=2,0м; Н до 4,0м	т.п.р. 901-09-11.84 альб. VI. 88						coop.	4				
8	Люк тип "ТМ" с корпусом и резин. кольцом							ШТ	4				
9	Труба ПЭ-100 SDR13.6 Ø110x8,1 Т "питьевая"	ГОСТ 3634-99						М	180				
	Труба ПЭ-100 SDR13.6 Ø32x2 Т "питьевая"							M	200				
									5/08-16-	HBK.CO			
								Строительство о	бщеобраза	вательно	<u> ШКОЛЬ</u>	і в микрор	айоне
			Изм. Ко	ол. уч. Лист	№ док.	. Подп.	Дата	Челноковск				а 800мест	7
								Наружный во	допровод	U	Стадия		Листов
			ГИП	Бейту				канали	зация		Р	2	
			Провери Разраδо	ил Карим Отал Ахмеп			H	Спецификаци	ıя изделий -8	u	00	0 "Корвеі	״ ת
								оδоруда	обания			,	