


# 案 内 図

# 調查位置図

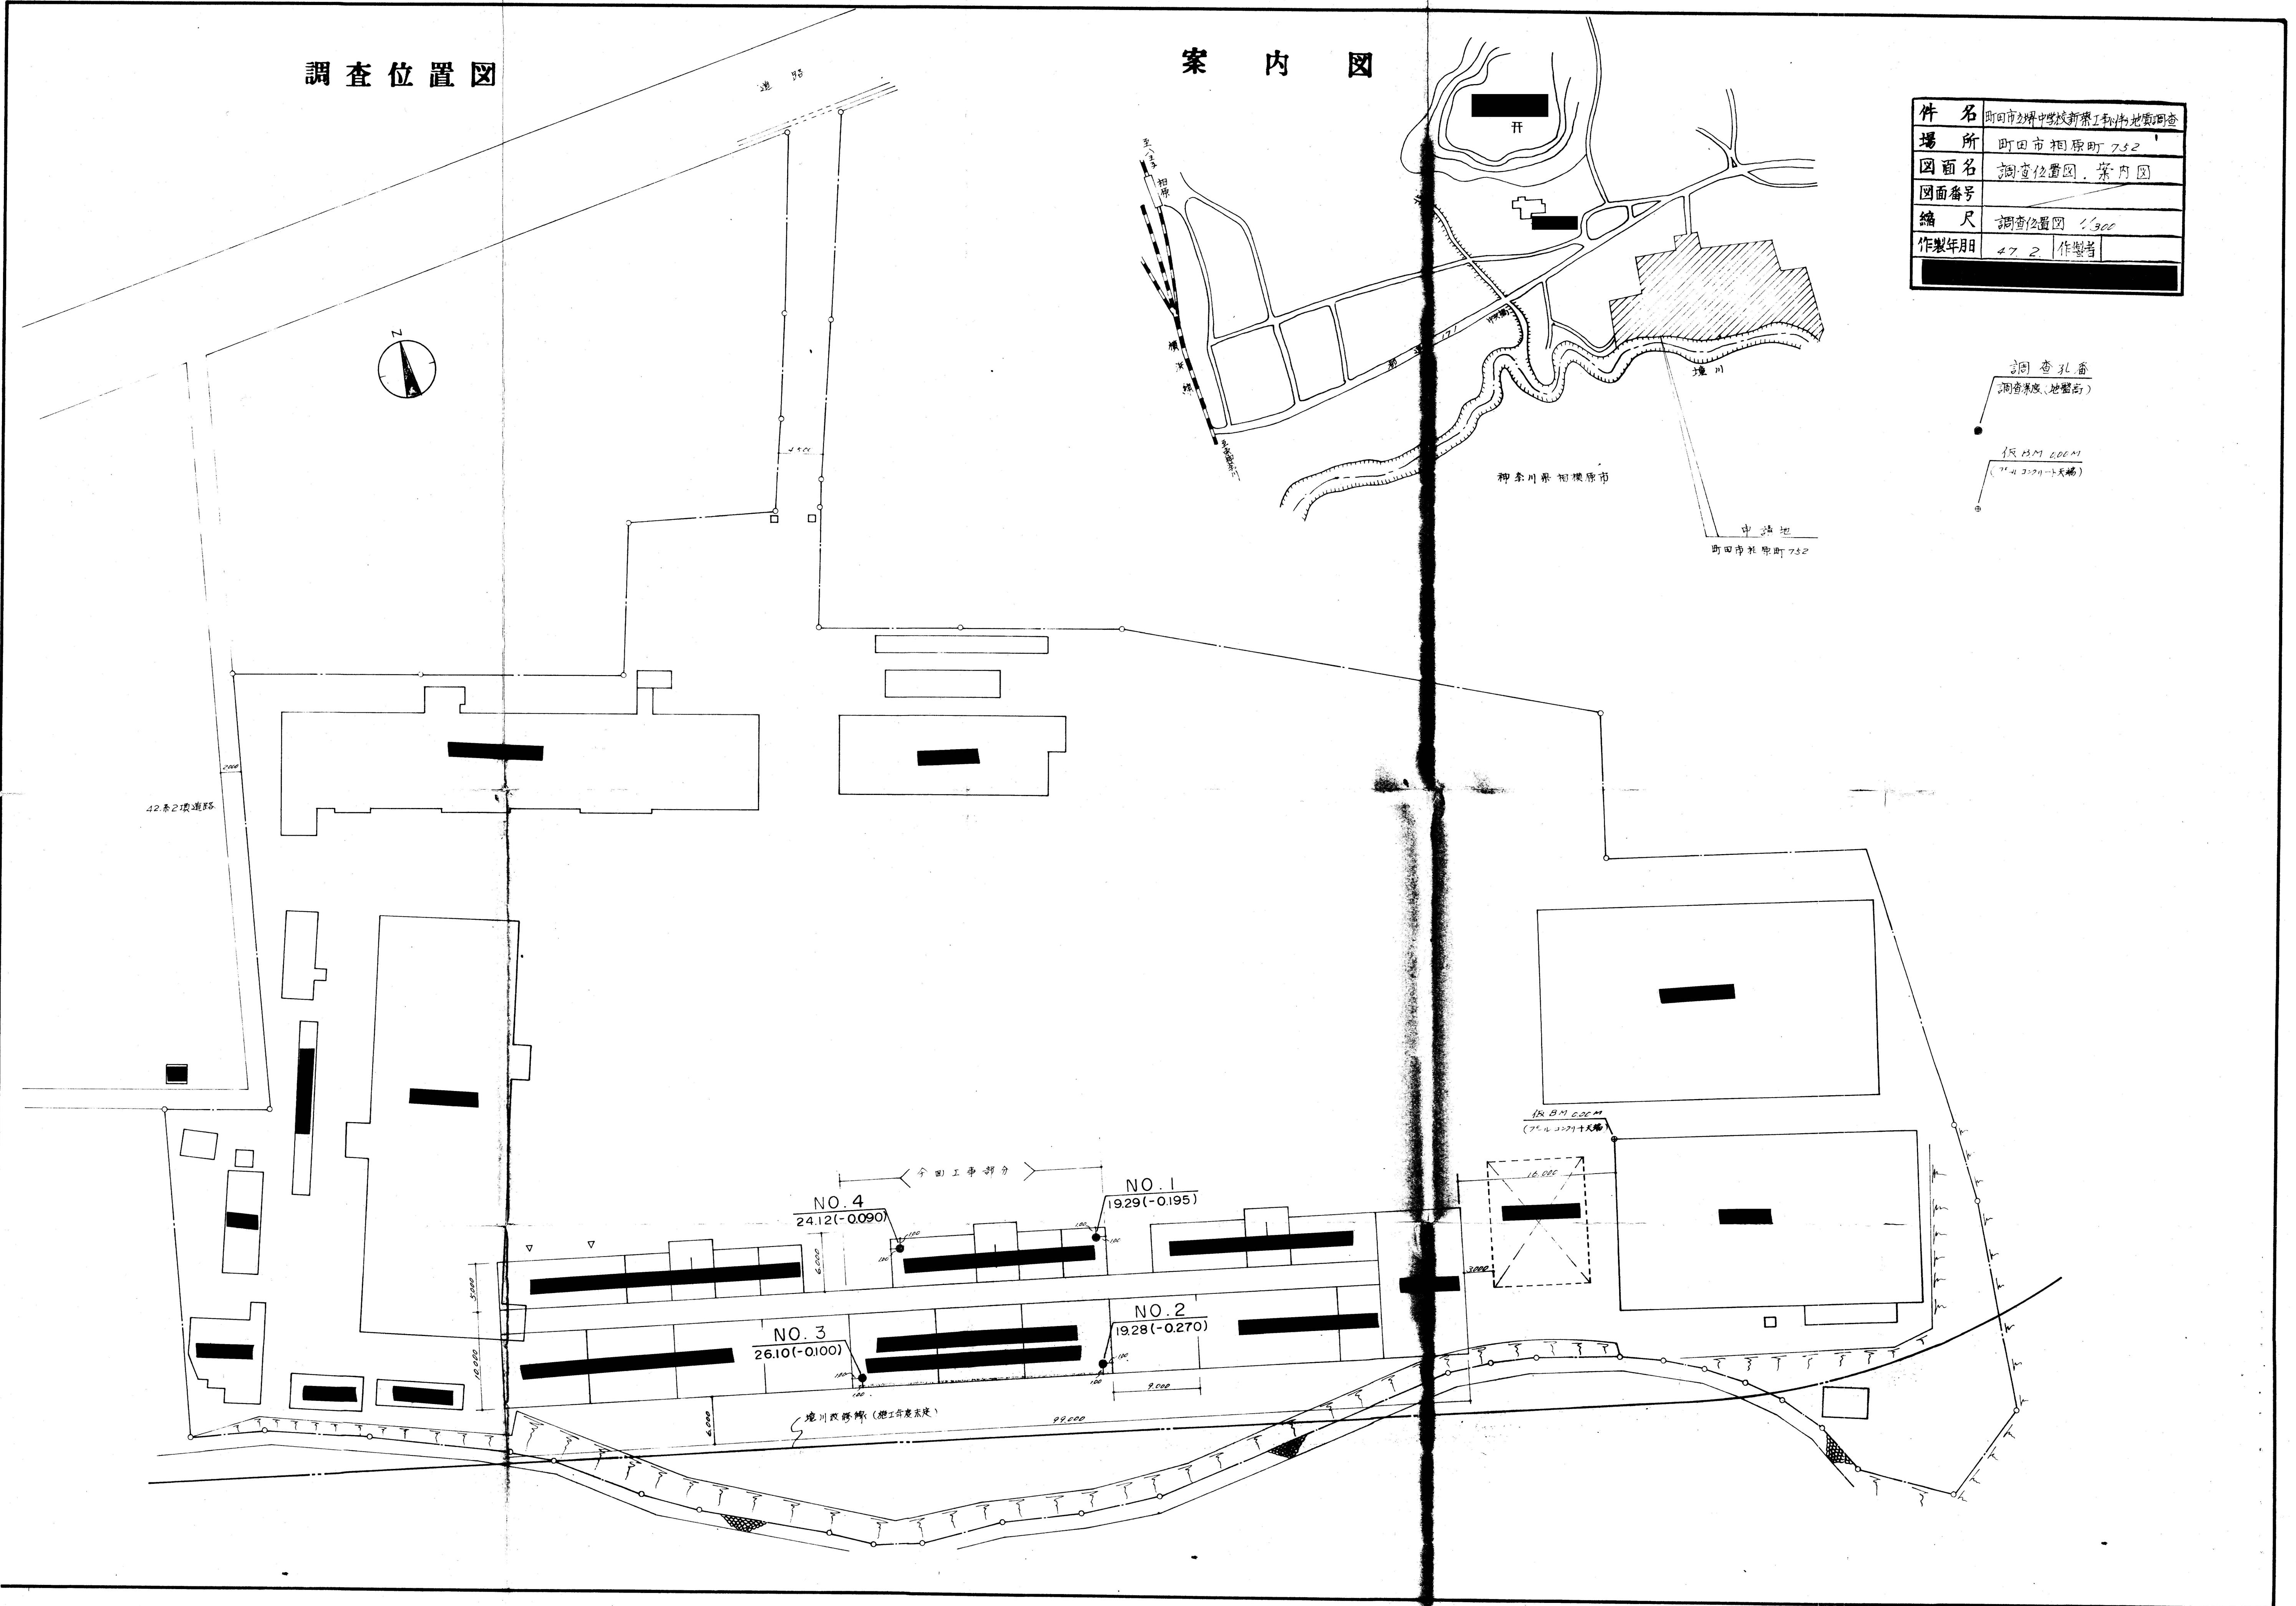

# 地質柱状図

調査件名 明田市立堺中学校新築工事(1)地質調査

No. 1

標高 -0.195M

孔内水位

2.50m

調査期間

昭和47年2月8日より  
昭和47年2月12日まで

試料番号	
○-1	乱さない試料
○-2	買入試験機による試料
●-3	コアー試料
2.	試料採取深度と回取比
3.20	3.20-3.70は試料採取深度(m)
45	45は回取比(50cm: 買入深さ,
50	50 45cm: 試料長さ)
3.70	

標 尺 高 度 m	深 度 m	層 厚 m	孔 内 水 位 m	柱 状 図	色 調	地 質 名	觀 察	コン シス テニ シ	標準貫入試験						採 取 方 法	採 取 深 度 m
									深度 m	N 値 回cm	10cm毎の 打撃回数 12cm 20cm 30cm	N値				
0	10	20	30	40	50											
-0.595	0.40	0.40		茶褐色	盛土	柱状工、碎粗石混入 上部 腐植物混入 含水中位	中立	・	・	・	・	・	・	・	・	・
1-2.295	2.10	1.70	2.50	茶褐色	ローム	・	・	・	1.00 30	7	2 3 2	・	・	・	・	・
3-3.095	2.90	0.80		茶褐色	・	上部 粗砂多い 含水大 处处粘性土含む 泥岩産現入 碎至 5~30m	非常 にゆる い	・	2.00 30	14	6 4 4	・	・	・	・	・
4				0.0	・	・	・	・	3.00 35	2/1	1/1	(1.73)	・	・	・	・
5				0.0	・	・	・	・	4.00 30	16	6 5 5	・	・	・	・	・
6				0.0	・	・	・	・	5.00 30	14	4 3 7	(資料落失)	・	・	・	・
7-6.995	6.80	3.90		黒緑	砂礫	・	・	・	6.00 30	18	6 6 6	・	・	・	・	・
8				・	・	・	・	・	7.00 30	10	4 3 3	・	・	・	・	・
9-7.195	9.00	2.20		青灰	・	上部 硬成質を含む 含水中位 粘性弱く 全体的に軟かい 处处に中砂成土	堅 い	・	8.00 30	14	6 5 3	・	・	・	・	・
10				・	・	・	・	・	9.00 30	7	3 2 2	・	・	・	・	・
11-11.095	10.90	1.90		乳灰	・	・	・	・	10.00 30	6	2 2 2	・	・	・	・	・
12-12.295	12.10	1.20		茶褐色	砂質粘土	・	・	・	11.00 30	8	3 2 3	・	・	・	・	・
13				0.0	・	・	・	・	12.00 30	34	15 13 6	・	・	・	・	・
14-14.695	14.50	2.40		青緑	砂礫	・	・	・	13.00 50	50	15	(136.3)	・	・	・	・
15				0.0	・	・	・	・	14.00 30	11	8 5 1	・	・	・	・	・
16-16.295	16.10	1.60		黄茶	砂質粘土	・	・	・	15.00 30	29	11 8 10	・	・	・	・	・
17				0.0	・	・	・	・	16.00 29	50	25	(51.7)	・	・	・	・
18				0.0	・	・	・	・	17.00 30	29	13 15 22	・	・	・	・	・
19-19.495	19.29	3.19		黄茶	細砂	・	・	・	18.00 29	50	15 20 15	(60.0)	・	・	・	・
20				・	・	・	・	・	19.00 29	50	20 17 19	(51.7)	・	・	・	・
21				・	・	・	・	・	20.00 29	50	25 20 15	・	・	・	・	・
22				・	・	・	・	・	21.00 29	50	20 15 15	・	・	・	・	・
23				・	・	・	・	・	22.00 29	50	20 15 15	・	・	・	・	・
24				・	・	・	・	・	23.00 29	50	20 15 15	・	・	・	・	・
25				・	・	・	・	・	24.00 29	50	20 15 15	・	・	・	・	・
26				・	・	・	・	・	25.00 29	50	20 15 15	・	・	・	・	・
27				・	・	・	・	・	26.00 29	50	20 15 15	・	・	・	・	・
28				・	・	・	・	・	27.00 29	50	20 15 15	・	・	・	・	・
29				・	・	・	・	・	28.00 29	50	20 15 15	・	・	・	・	・
30				・	・	・	・	・	29.00 29	50	20 15 15	・	・	・	・	・

## 地質柱状図

調査件名 町田市立堺中学校新築工事小件地質調査

NO. 2


高 -0.270 M

### 孔内水位

2.00 M

### 調査期間

昭和47年2月12日より  
昭和47年2月14日まで

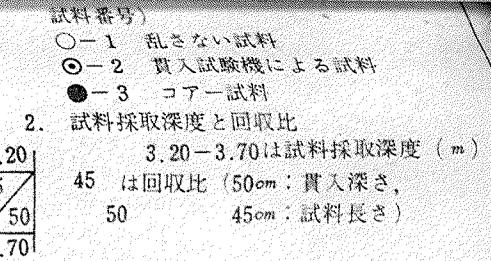

# 地質柱狀圖

## 調査件名 町田市立堀中学校新築工事(伴う地質調査)

No. 3


標高 - 0.100<sup>M</sup>

### 孔内水位

190 M

### 調査期間

昭和47年2月15日より  
昭和47年2月19日まで

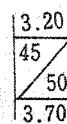

3.20-3.70は試料採取深度 (m)  
45 は回収比 (50cm: 貫入深さ,  
50 45cm: 試料長さ)

## 地質柱状図

調査件名 町田市立堺中学校新築工事(伴地)質調査


No. 4

標高 -0.090

### 孔内水位


調査期間

昭和47年2月19日より  
昭和47年2月22日まで

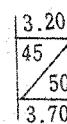


試料採取深度と回収比  
 3.20-3.70は試料採取深度 (m)  
 45 は回収比 (50cm : 貫入深さ,  
 50 45cm : 試料長さ)

案内図

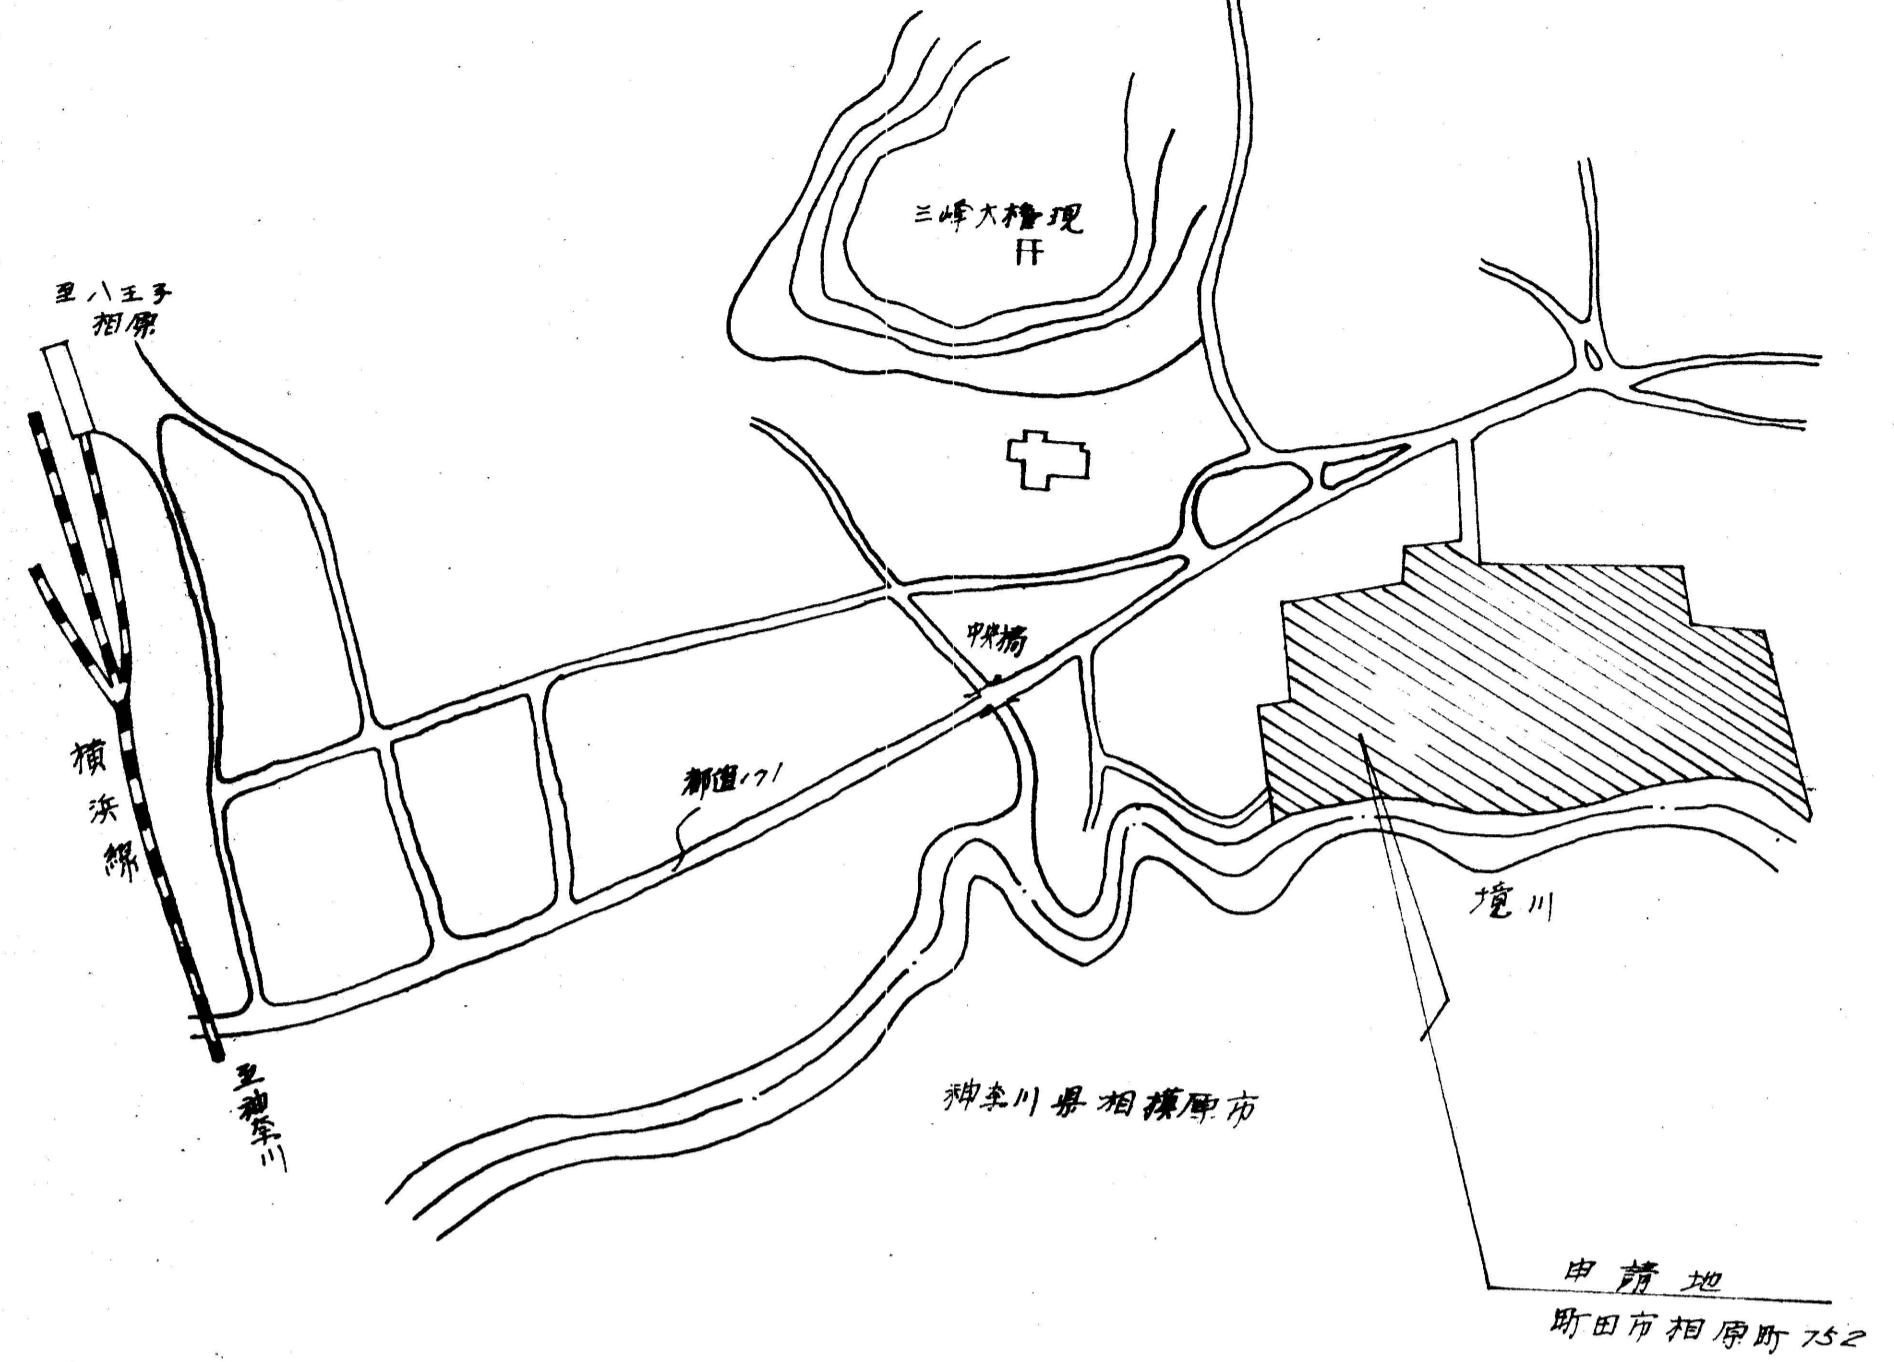

調査位置図

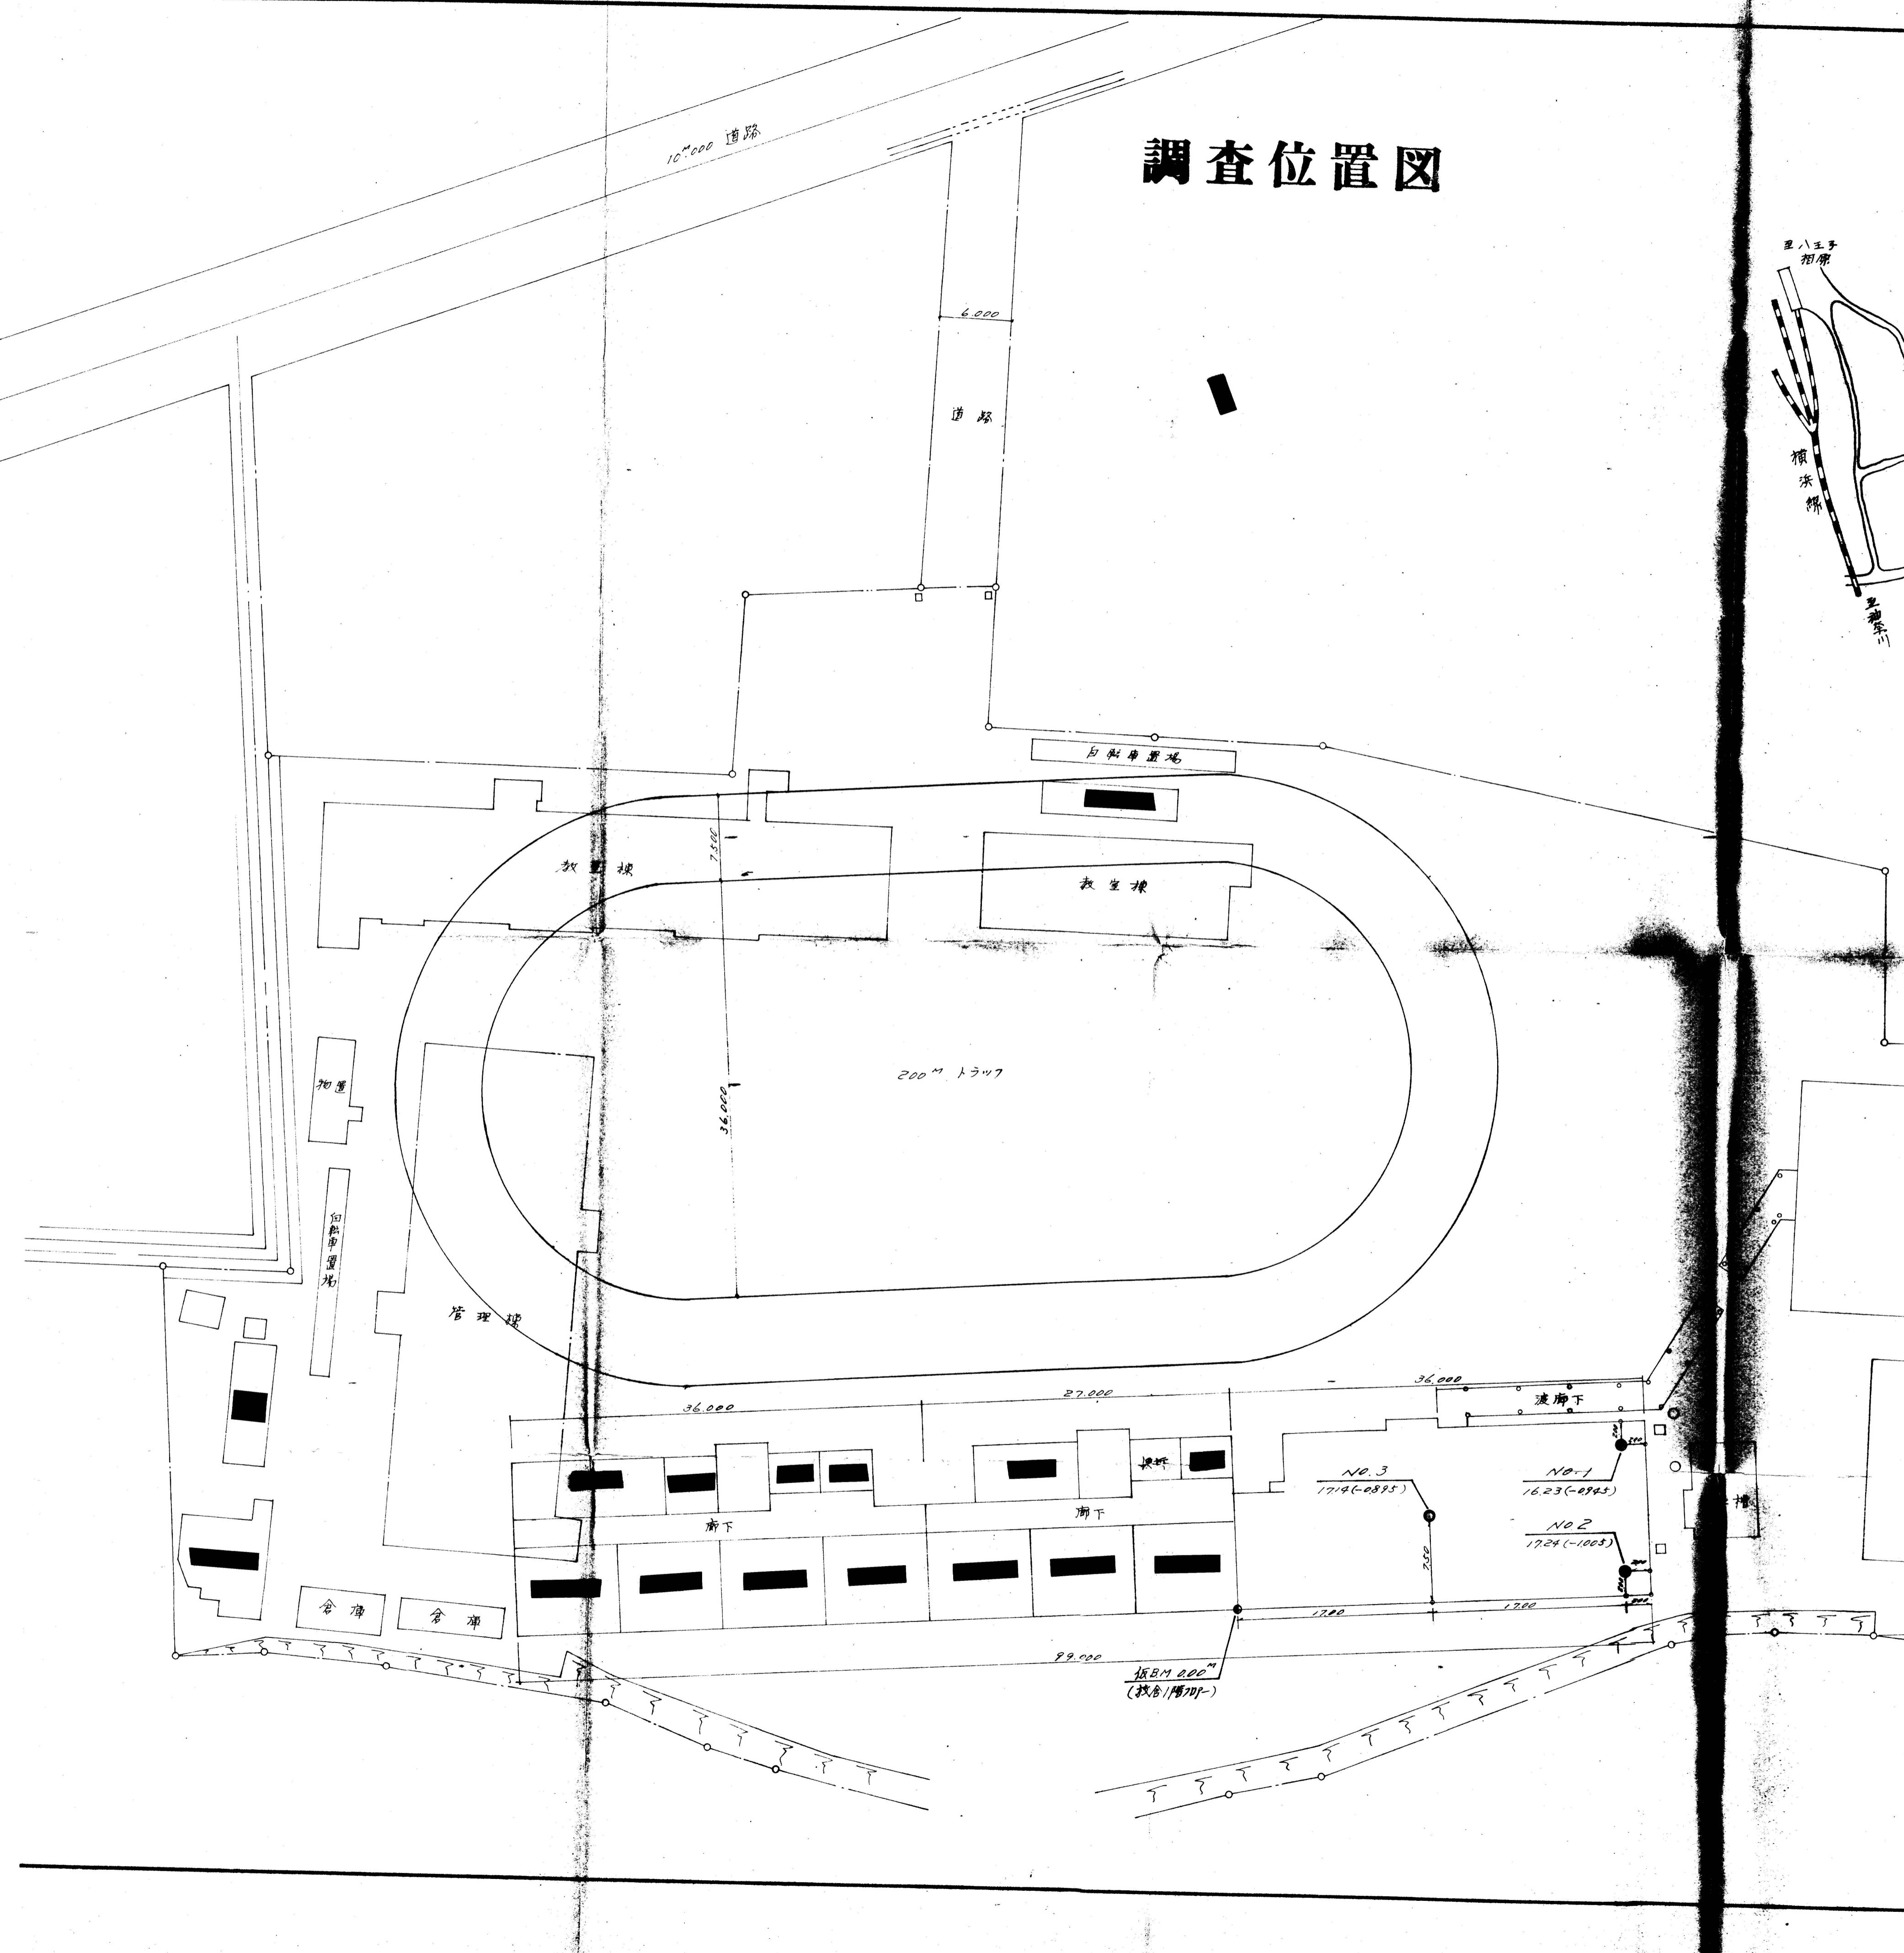

# 地質柱状図

調査件名 町田市立堺中学校校舎増築工事地質調査

NO. /

標高 - 0.945m

孔内水位 3.80m

調査期間

昭和47年11月21日より  
昭和47年11月22日まで

(注) 1. 試料採取方法の記号(記号の右の数字は試料番号)

○-1 乱さない試料

○-2 買入試験機による試料

●-3 コアー試料

2. 試料採取深度と回収比

3.20-3.70は試料採取深度(m)

45 は回収比(50cm: 買入深さ,

50 45cm: 試料長さ)

標尺 標高 m	深度 m	層厚 m	孔内水位 m	柱状図	色調	地質名	観察	コンシス テンシ ー	標準貫入試験						試料 採取 方法	採取 深度 m
									深度 m	N 値 回/cm	10cm毎の 打撃回数 12cm/cm	10cm毎の 打撃回数 20cm/cm	N 値 cm	10cm毎の 打撃回数 30cm/cm	20 30 40 50	
1- -1.745	0.80	0.80			茶褐色	盛土	碎石混りのローム 含水位	軟	1.00 30	1 2	13	17	1	1		
2- -3.245	2.30	1.50			暗茶	粘土質 ローム	粘性のあるローム である	軟か い	2.00 30	3	15	15	1	1		
3-			3.80						3.00 30	15	3	4	3			
4-									4.00 30	29	7	11	11			
5-									5.00 30	19	6	7	6			
6- -7.345	6.40	4.10			茶褐色	砂質	含水多くローム 混りの砂質 至5~35m	軟か い	6.00 30	24	6	10	8			
7-					暗褐色	凝灰岩	含水位 多量の凝灰岩含水 腐植物混入 粘性あり	軟か い	7.00 30	2	15	15	15			
8-					褐反	凝灰岩	下部 小碎石混入有	堅	8.00 30	2	15	15	15			
9- -10.295	9.35	2.95			茶褐色	ローム	含水位 多量の凝灰岩含水 腐植物混入 粘性あり	中立	9.00 30	14	3	4	7			
10- -11.345	10.40	1.05			青灰	碎石混り粘土	含水位 小碎石混入有	中立	10.00 30	5	1	2	2			
11- -12.645	11.70	1.30			褐反	粘土	含水位 粘性強い 腐植物混入	中立	11.00 30	6	2	2	2			
12- -13.565	12.62	0.92			暗青灰	砂質粘土	含水位 下部砂質有	中立	12.00 30	7	2	2	3			
13-									13.00 30	50	12	27	18		(83.370)	
14-									14.00 30	50	16	24	6		(93.710)	
15- -16.395	15.45	2.83			暗青灰	砂質	全体的に 良く緻つていい 小量の粘土混ざる	密	15.00 30	50	6	50	16		(2500)	
16- -17.175	16.23	0.73			茶灰	細砂	固結して良く緻つていい	松	16.00 30	50	23	15	25	10	(3520)	
17-																
18-																
19-																
20-																
21-																
22-																
23-																
24-																
25-																
26-																
27-																
28-																
29-																
30-																

## 地質柱状図

調査件名 町田市立堺中学校校舎増築工事地盤調査


NO. 2

標高 - 1.005 m

孔内水位 3.857

### 調査期間

昭和47年11月24日より  
昭和47年11月25日まで

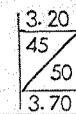

2. 試料採取深度と回収比  
 3.20-3.70は試料採取深度(m)  
 45 は回収比(50cm:貫入深さ,  
 50 45cm:試料長さ)

## 地質柱状図

## 調査件名町田市立深中学校校舎増築工事地賃請査


NO. 3

標高 - 0.895M

孔内水位 3.55

### 調査期間

昭和47年11月21日より  
昭和47年11月22日まで

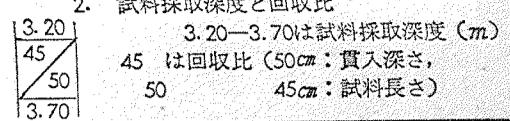


## 町田市立堺中学校増築工事に伴う地質調査委託

## 調査位置平面図

縮尺 1/300

◎ ポーリング位置及びNo.

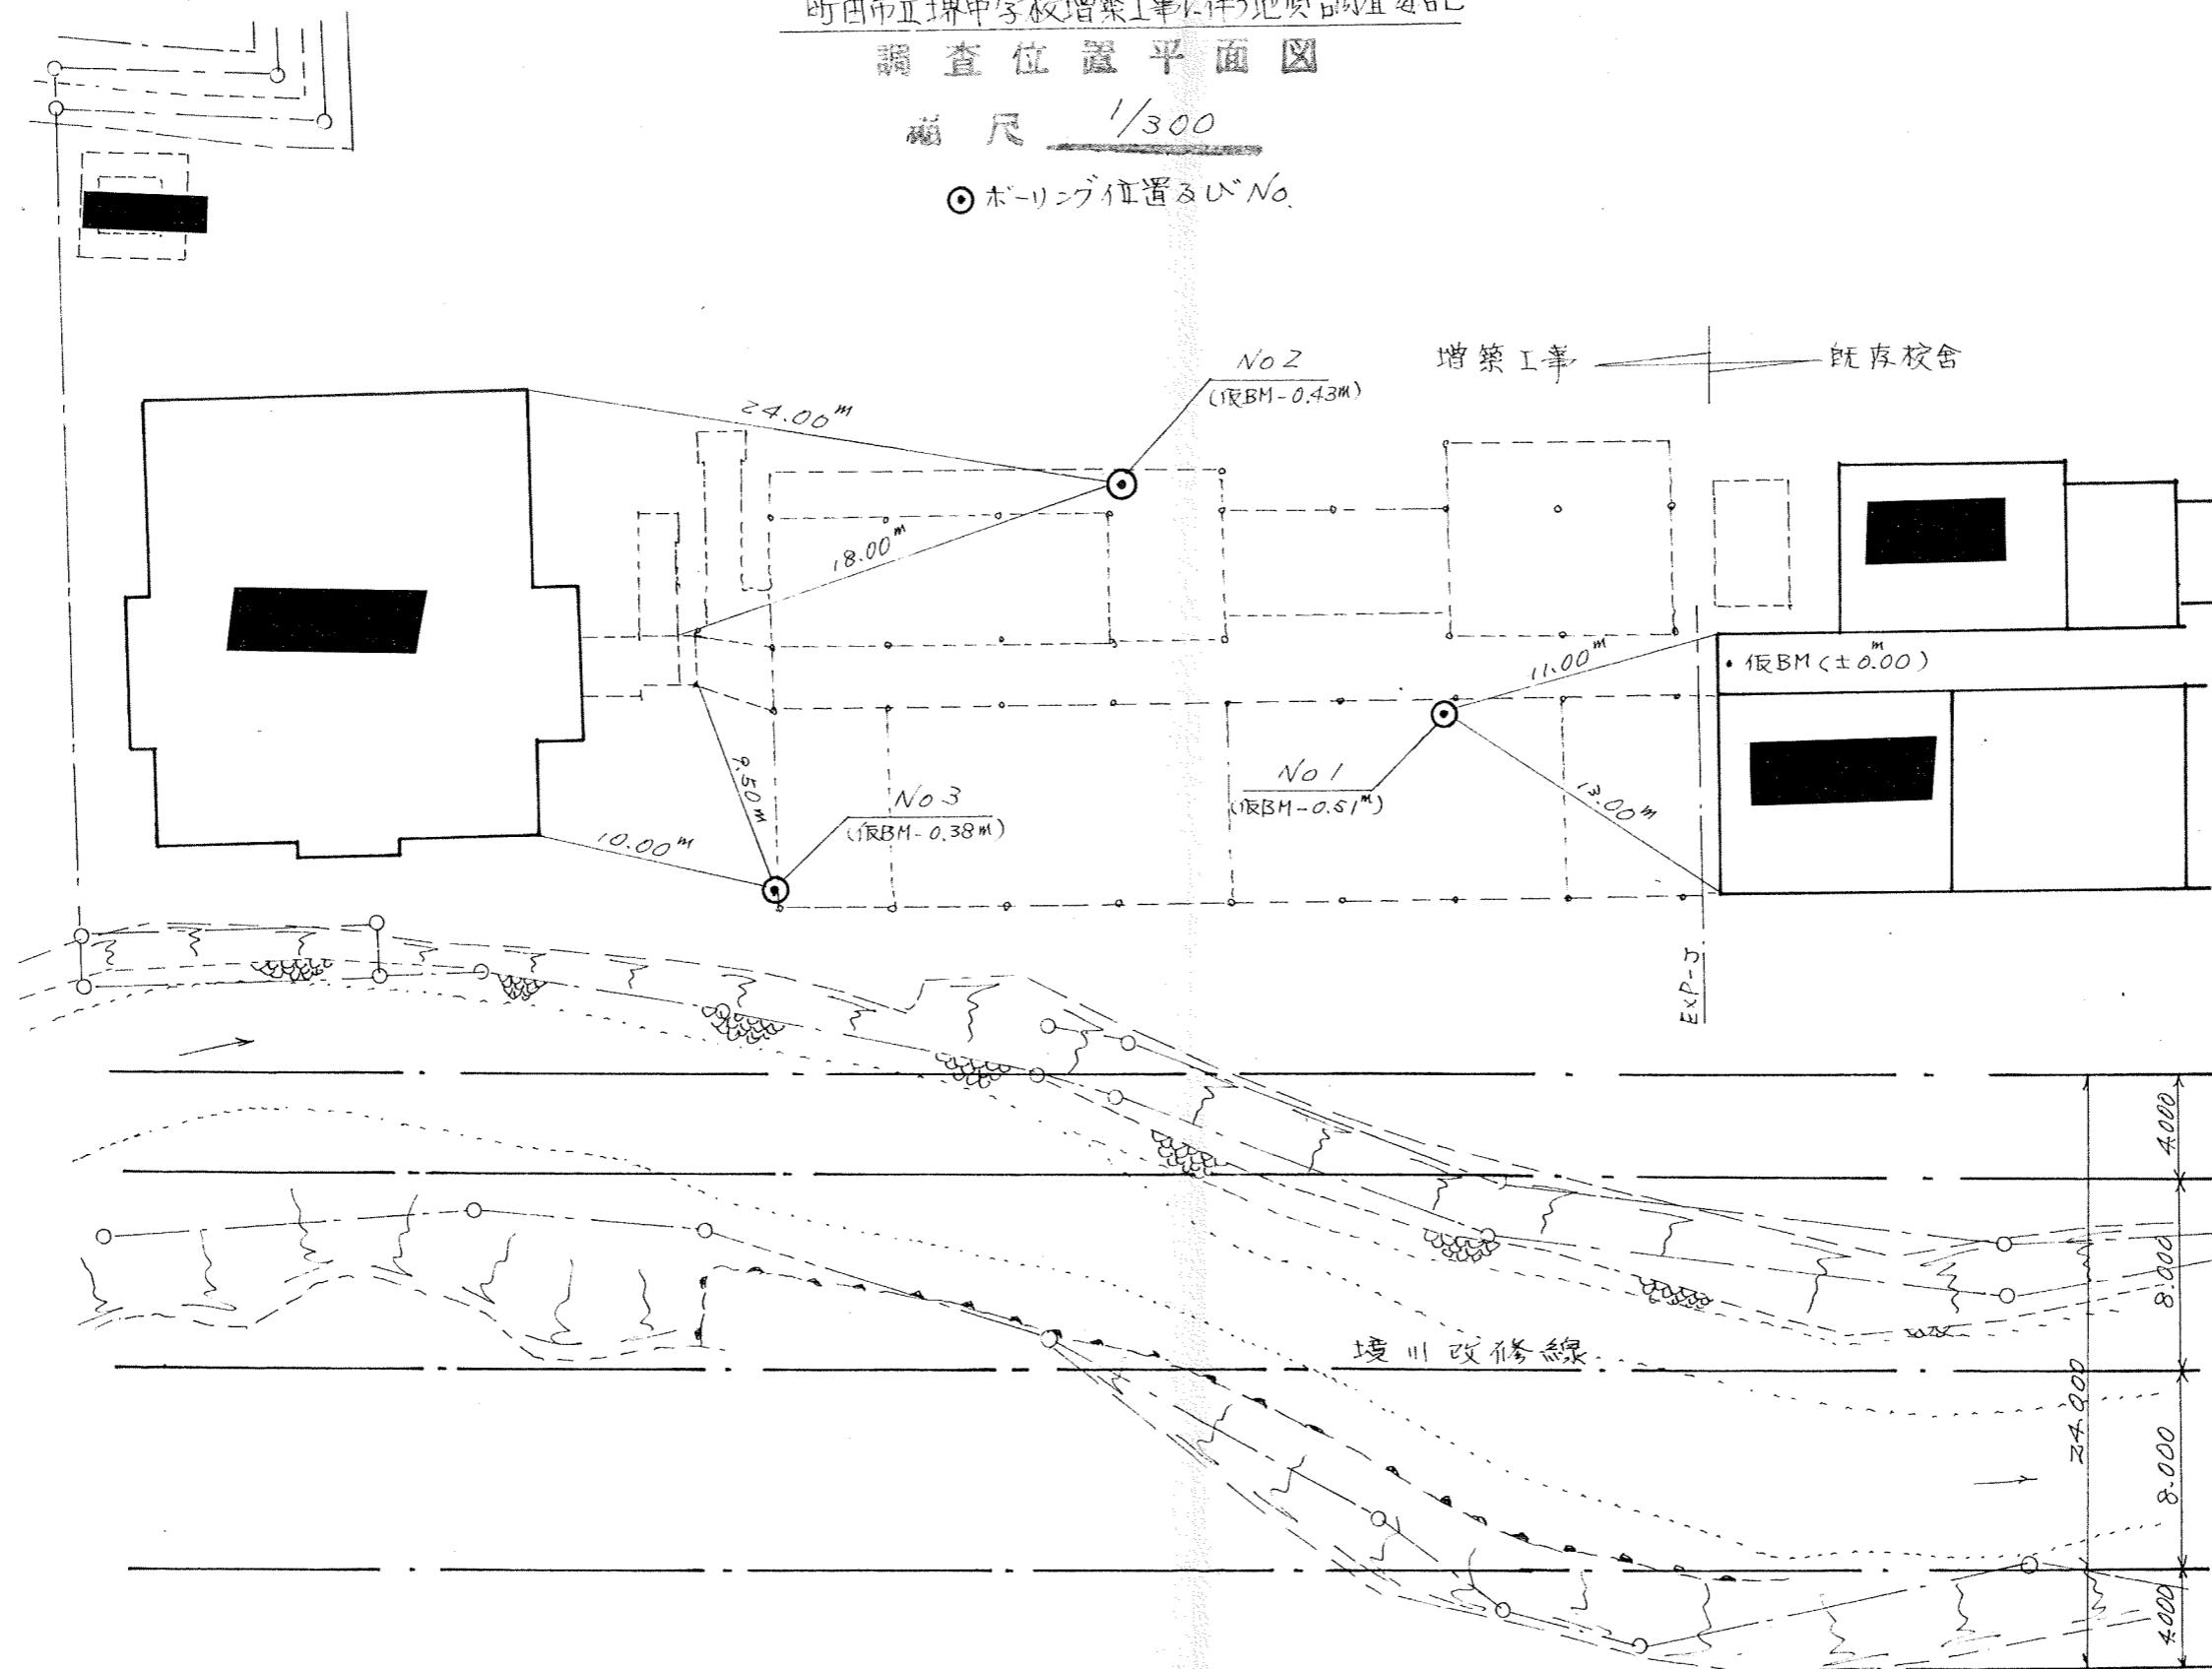

## 土 質 柱 状 図

調査名：町田市立堺中学校増築工事に伴う地質調査委託

調査場所・東京都町田市相原町 752

No. 1

饭 B M

標 高：- 0.51 m

調査年月日：昭和53年12月11日～12月13日

## 土 質 柱 状 図

調査名：町田市立堺中学校増築工事に伴う地質調査委託

調査場所：東京都町田市相原町752

No.

饭 B M

標 高： -0.43 m

調査年月日:昭和53年12月15日~12月16日

# 土 質 柱 状 図

調査名：町田市立堺中学校増築に伴う地質調査委託

調査場所：東京都町田市相原町 752

No. 3

仮 B.M

標高：-0.38m

調査年月日：昭和53年12月13日～12月14日

