

#### PROJETO INSTALAÇÃO ELÉTRICA PEDRIAL

OBRA: COMERCIAL E RESIDENCIAL

LOCAL: Rua Joaquim Virgulino

CIDADE/ESTADO: Esperança/PB

DATA: 26/11/2023

UNIDADE CONSUMIDORA:


Nome client


RESPONSAVEL: Victor Sayoan Pessoa Fernandes CREA/CFT:

ESCALA: 1:50



Símbolo	Descrição
- — — — - -	Pento de lluminogilo para l'ampados incondescentes ou fluorescentes, com sensor de presença.
P	Pento de lluminoção para lámpadas incondescentes ou fluorescentes.
CM PCI	Arendela, com senecr de presença, a 2,00 metros do plao ocabado.  Can lunto completo de Internation parallela de uma sectio, a 110 cm do plao ocabado.
CM CM	Cenjanto completo de Interruptor paralele de uma segão, e 110 cm do pleo ocebodo.  Cenjanto completo de Interruptor elimples de uma segão, a 110 cm do pleo ocebodo.
CM,CM	Conjunto completo de Interruptor elimpies de duca segões, a 110 cm do pleo acabado.
CM,CM	Conjunto completo de interruptor paralelo de duas seções, a 110 cm do piso acabado.
CM © CM	Conjunto de três de Interruptores simples de uma seção, a 110 cm do piso acabado.
CI <del> </del>	Ternada monofísica $F/H/T - 10$ A, a 30 cm do pleo acabado.
CI A CI	Tamada monofideloa F/N/T - 10 A, a 110 cm do pleo ocobado.
CI CI CMÔ	Temade monofilates F/N/T - 10 A, novo podrillo, e 220 cm do pileo ecobado.  Conjunto de interruptor <b>elimples</b> de <b>uma seçillo e tomado</b> , a 110 cm do pielo acabado.
cM∳ CIA CIA	Conjunto de <b>duces termedos em mesma calva</b> , a 110 cm do plas acabado.
ch ch ch ch ch ch ch ch ch ch ch ch ch c	Conjunto de <b>duas tomados em mesmo colha</b> , a 30 cm do piso acabado.
× <del>^</del>	Ponto de tomada específica, no qual. X representa a potência e Y o circuito
AR-CI	Temada p/ Central de Ar — 20 A, a 220 cm de pleo acobado.
CI	Ponto para considio de alterentação elétrica de chuveiro a 210 cm do plac.
MED	Quadro de distribulção de luz e força a 140 cm do pleo acabado.
<b>b</b>	Quadro de Medição 130cm do plao acabado Eletroduto que ache.
9	Eletroduto que desce.  Calxa de passagem de alvenaria subterrânea ou no teto, 20 cm x 20 cm.
	Estroúdo embuldo no torro para alcultos terminale Estroúdo embuldo na lajo ou parade Estroúdo aperente rigido
O	Ponto de companhia
•	Ponto de acionamento de campanhila
<i>(((((((((((((((((((((((((((((((((((((</i>	Eletrocothic 20x20cm embulido no pileo
PROJETO:	
	AMA ELÉTRICO

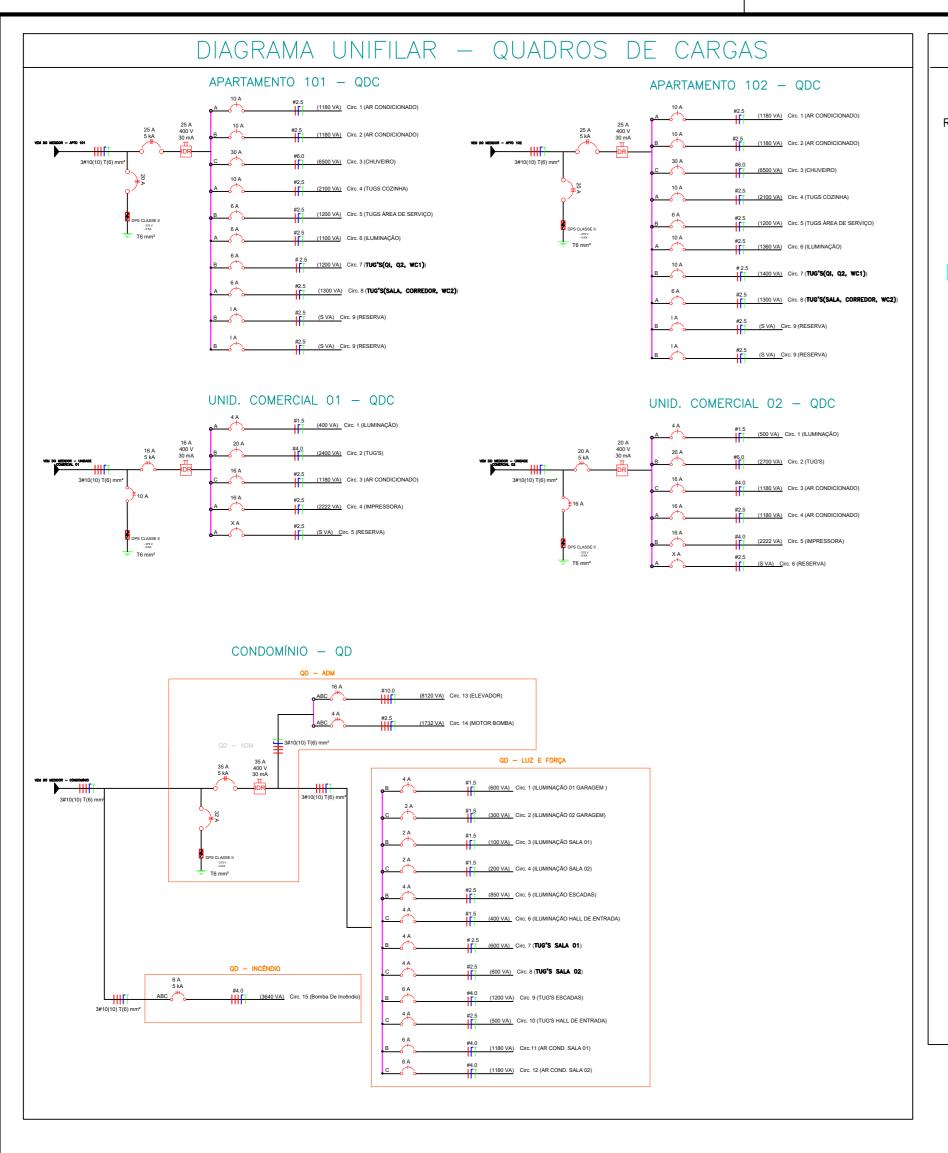

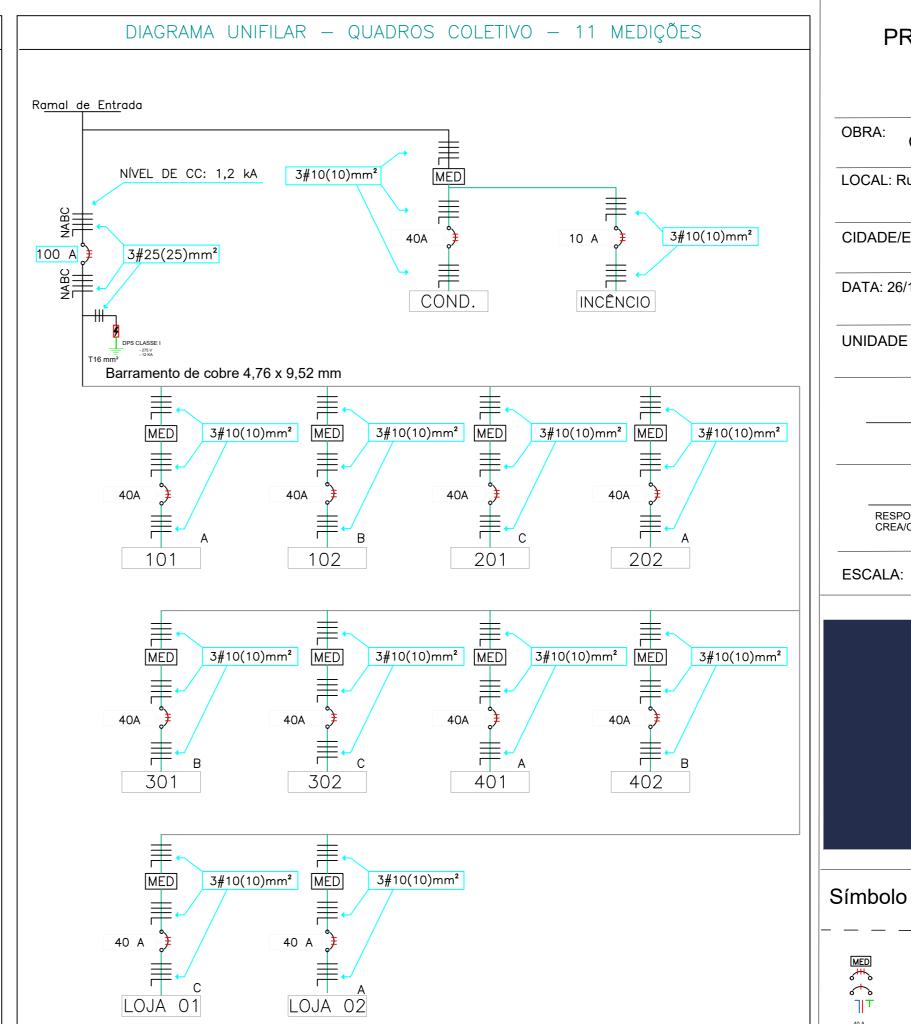

#### PROJETO INSTALAÇÃO ELÉTRICA PEDRIAL

OBRA: COMERCIAL E RESIDENCIAL

LOCAL: Rua Joaquim Virgulino

CIDADE/ESTADO: Esperança/PB

DATA: 26/11/2023

UNIDADE CONSUMIDORA:

Nome cliente:

RESPONSAVEL: Victor Sayoan Pessoa Fernandes CREA/CFT:

ESCALA: 1:50




Descrição

MED	- MEDIDOR
<b>*</b>	- DISJUNTOR A SECO 3 POLOS
<b>↔</b>	- DISJUNTOR A SECO 1 POLO
٦١٦	- NEUTRO, FASE E TERRA
40 A	- DISJUNTOR TERMOMAGNÉTICO MONOPOLAR
40 A	- DISJUNTOR TERMOMAGNÉTICO TRIPOLAR
40 A TI DR	- DISJUNTOR RESIDUAL FASE/TERRA
<b>4</b>	- DISPOSITIVO DE PROTEÇÃO CONTRA SURTOS
2	- CHAVE FUSIVEL TIPO C COM ELO FUSIVEL
8	- TRANSFORMADOR DE 75 kVA

PROJETO:
DIAGRAMA ELÉTRICO UNIFILAR

# ACIONAMENTO DE BOMBA D'ÁGUA 2 NÍVEIS

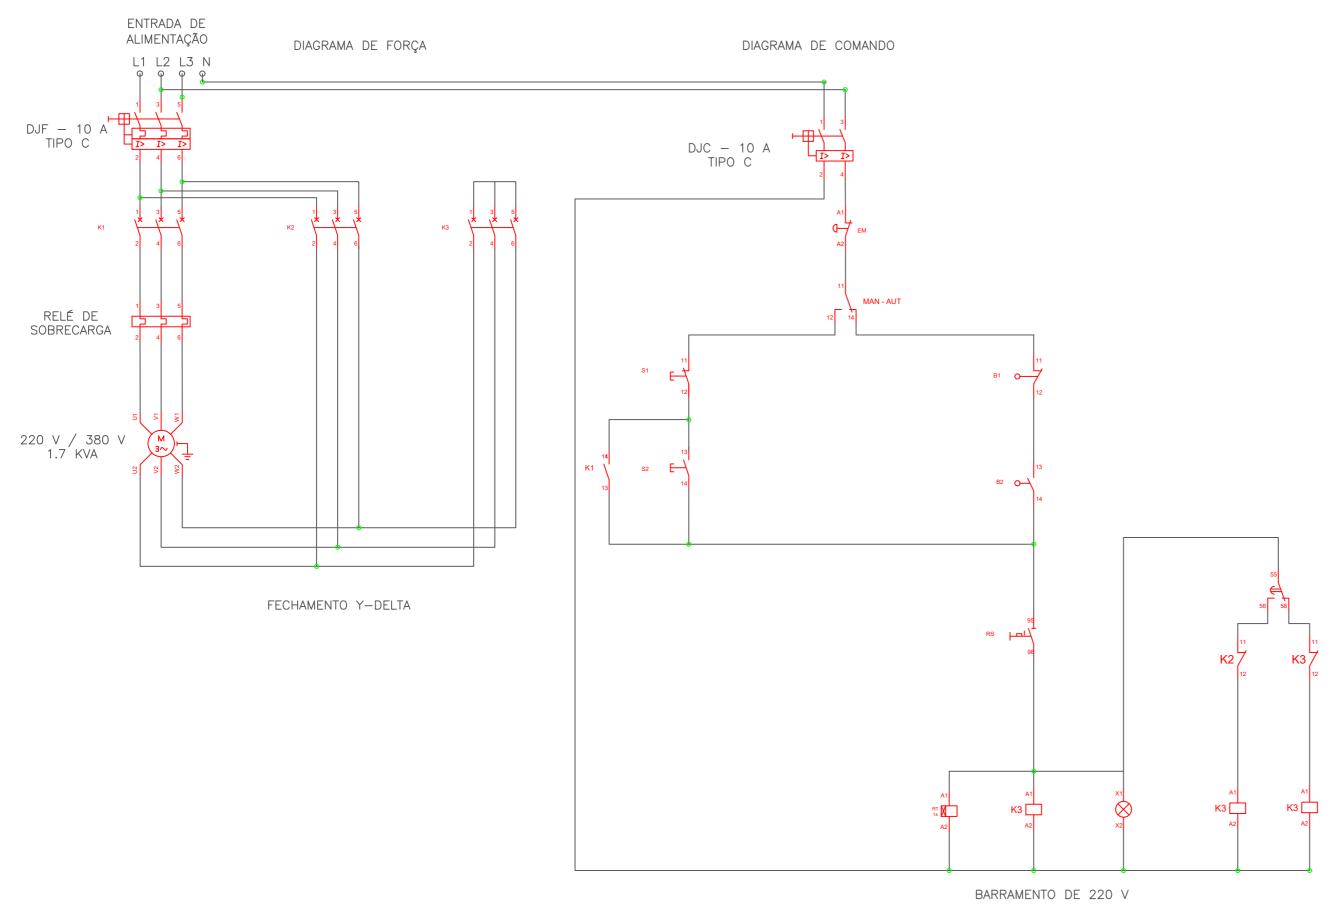

SEM ESCALA

#### PROJETO INSTALAÇÃO ELÉTRICA PEDRIAL

OBRA:

A: COMERCIAL E RESIDENCIAL

LOCAL: Rua Joaquim Virgulino

CIDADE/ESTADO: Esperança/PB

DATA: 26/11/2023

UNIDADE CONSUMIDORA:

Nome cliente:

RESPONSAVEL: Victor Sayoan Pessoa Fernandes CREA/CFT:

ESCALA: 1:50



#### Símbolo Descrição

I) I) DISJUNTOR TRIPOLAR E BIPOLAR

TERMINAIS DO CONTATOR

RELÉ DE SOBRECARGA

CHAVE DE EMERGÊNCIA TIPO
COGUMELO E BOBINA DE CONTATOR

BOTOEIRA

CHAVE DE BÓIA E CHAVE DE SELEÇÃO
MANUAL OU AUTOMÁTICA


A1
RT M


SINALIZAÇÃO E BOBINA DO RELÉ TEMPORÁRIO

PROJETO:

ACIONAMENTOS DE MÁQUINAS


#### QUADRO COLETIVO DE MEDIÇÃO

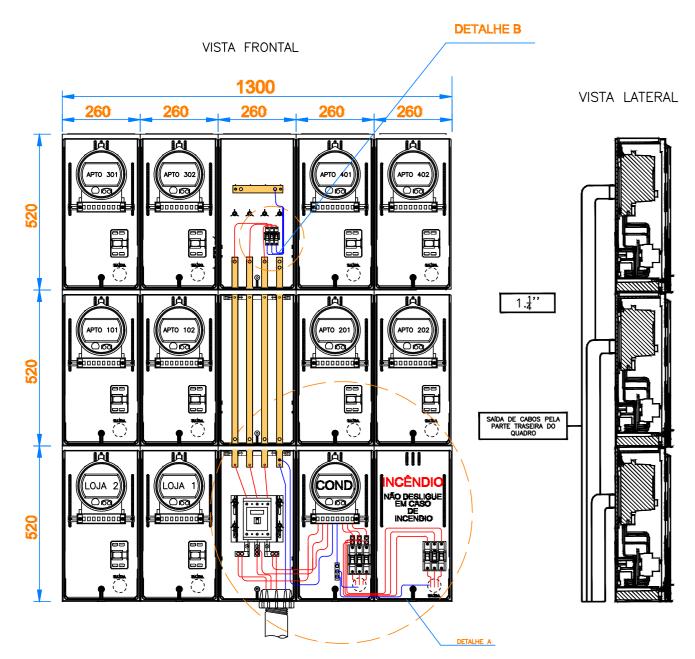

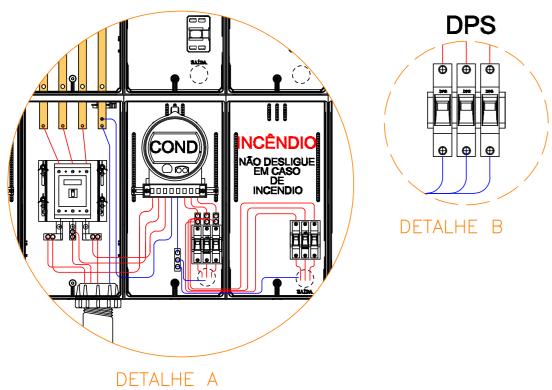


ESCALA - 1:25

DETALHAMENTO PARA ATERRAMENTO E CAIXA DE INSPEÇÃO

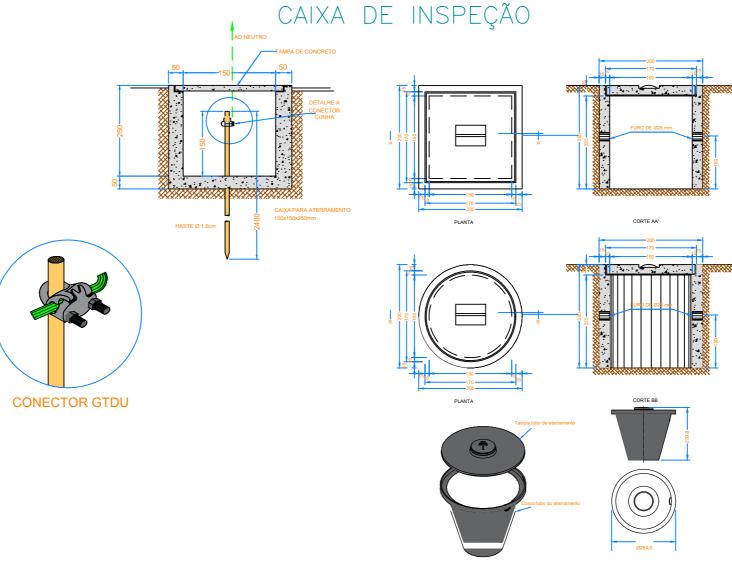

ESCALA - 1:25

#### CAIXA DE PASSAGEM TIPO CP - 2

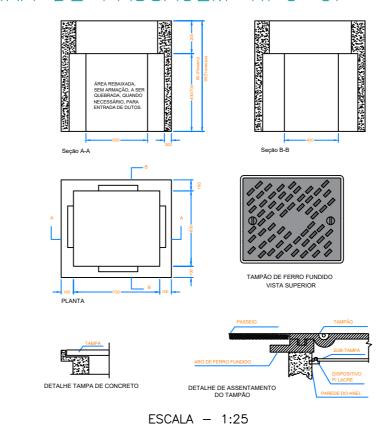

PROJETO INSTALAÇÃO ELÉTRICA PEDRIAL

OBRA: COMERCIAL E RESIDENCIAL

LOCAL: Rua Joaquim Virgulino

CIDADE/ESTADO: Esperança/PB

DATA: 26/11/2023

UNIDADE CONSUMIDORA:

Nome cliente:

RESPONSAVEL: Victor Sayoan Pessoa Fernandes CREA/CFT:

ESCALA: 1:50



Símbolo

Descrição


PROJETO:

QUADRO DE MEDIÇÃO COLETIVO

### RAMAL DE ENTRADA SUBTERRÂNEO E 01 POSTE DE CONCRETO DUPLO T SUBESTAÇÃO DE ALIMENTAÇÃO DE 75 kVA 02 BRAÇO TIPO C 03 ISOLADOR PINO POLIMÉRICO 06 GRAMPO DE LINHA VIVA 07 ESTRIBO E CONECTOR 08 CHAVE FUSÍVEL CONFORME CLASSE DE TENSÃO 09 PARA-RAIO POLIMÉRICO 15KV/25KV 10 TRANSFORMADOR TRIFÁSICO ATÉ 300 KVA 11 CONDUTOR DE COBRE 12 HASTE ATERRAMENTO COBREADA 13 CRUZETA DE CONCRETO CENTRO DE MEDIÇÃO AGRUPADO SAÍDA DOS CABOS PELA PARTE TRASEIRA DO QUADRO HASTE DE ATERRAMENTO AÇO GALVANIZADO Ø50MM

DESCRIÇÃO DE MATERIAL

ESCALA - 1:75

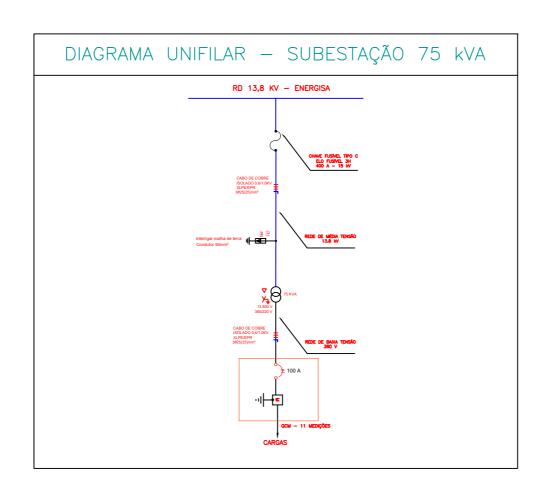

## PROJETO INSTALAÇÃO ELÉTRICA PEDRIAL

COMERCIAL E RESIDENCIAL LOCAL: Rua Joaquim Virgulino CIDADE/ESTADO: Esperança/PB

UNIDADE CONSUMIDORA:

DATA: 26/11/2023

RESPONSAVEL: Victor Sayoan Pessoa Fernandes CREA/CFT:

ESCALA: 1:50



Símbolo	Descrição
MED 4 0 A 4 BR	- MEDIDOR - DISJUNTOR A SECO 3 POLOS - DISJUNTOR A SECO 1 POLO - NEUTRO, FASE E TERRA - DISJUNTOR TERMOMAGNÉTICO MONOPOLAR - DISJUNTOR TERMOMAGNÉTICO TRIPOLAR - DISJUNTOR RESIDUAL FASE/TERRA - DISPOSITIVO DE PROTEÇÃO CONTRA SURTOS - CHAVE FUSÍVEL TIPO C COM ELO FUSÍVEL - TRANSFORMADOR DE 75 KVA
PROJETO:	AÇÃO DE 75 kVA