

PROJETO INSTALAÇÃO ELÉTRICA PEDRIAL

COMERCIAL E RESIDENCIAL

LOCAL: Rua Joaquim Virgulino

CIDADE/ESTADO: Esperança/PB

DATA: 26/11/2023


UNIDADE CONSUMIDORA:


RESPONSAVEL: Victor Sayoan Pessoa Fernandes CREA/CFT:

ESCALA: 1:50



Símbolo	Descrição
	Pento de Suminegão para l'Ampadas incondescentes ou Subrescentes, com sensor de presença.
CICI	Pento de illuminoção para lâmpadas incondescentes ou fluorescentes.
см	Arandela, com sensor de presença, a 2,00 metros do piso acabado.
CM *	Conjunto completo de interruptor paralelo de uma segão, a 110 cm do pleo acabado.
CM O	Conjunto completo de interruptor elimpies de uma esção, a 110 cm do plao acabado.
CM,CM Q	Conjunto completo de interruptor elimpies de duce segões, a 110 cm do piec acabado.
СМ.СМ	Conjunto completo de interruptor paralelo de duas segões, a 110 cm do plao acabado.
SM © cw	Conjunto de três de interruptores simples de uma segão, a 110 cm do piso acabado.
CI A	Ternada monefásica $F/N/T - 10$ A, a 30 cm de piec acabade.
CI ^	Tomada monofósica $F/N/T - 10$ A, a 110 cm do plao acabado.
CI •	Tomada monofésica $F/N/T - 10$ A, novo padrão, a 220 cm do piso acabado.
CI CI CMQ	Conjunto de interruptor atraptes de uma seção e tomada , a 110 cm do piso acabado.
CIA CIA	Conjunto de duce tomedos em mesme cobo . a 110 cm do piso acabado.
CIA CIA CIA	Conjunto de duos tomados em mesmo cabia , a 30 cm do piso acabado.
×ф	Ponto de tomada específica, no qual X representa a potência e Y o circuito
AR-CI	Temade p/ Central de Ar — 20 A, a 220 cm de plas acabado.
AR-CI (B) CI	Ponto para conexilio de dilimentação elétrica de chuveiro a 210 cm do pleo.
NOME	Quadro de distribulção de luz e força a 140 cm do pies acabado.
MED	Quadro de Medigillo 130cm do pileo coaleade Eletroduto que sobe.
9	Eletroduto que desce.
	Colon de passagem de divenceire autératifices au no teto, 20 cm x 20 cm. Bistradula enstadés no forre para advantes terminale Bistradula enstadés na laje au parade Bistradula enstadés na laje au parade Bistradula enstadés na laje au parade
\$\Phi\$	Ponto de campanhia
©	Posto de adenamente da companhía
PROJETO:	RAMA ELÉTRICO
DIAGINAINA ELETINICO	

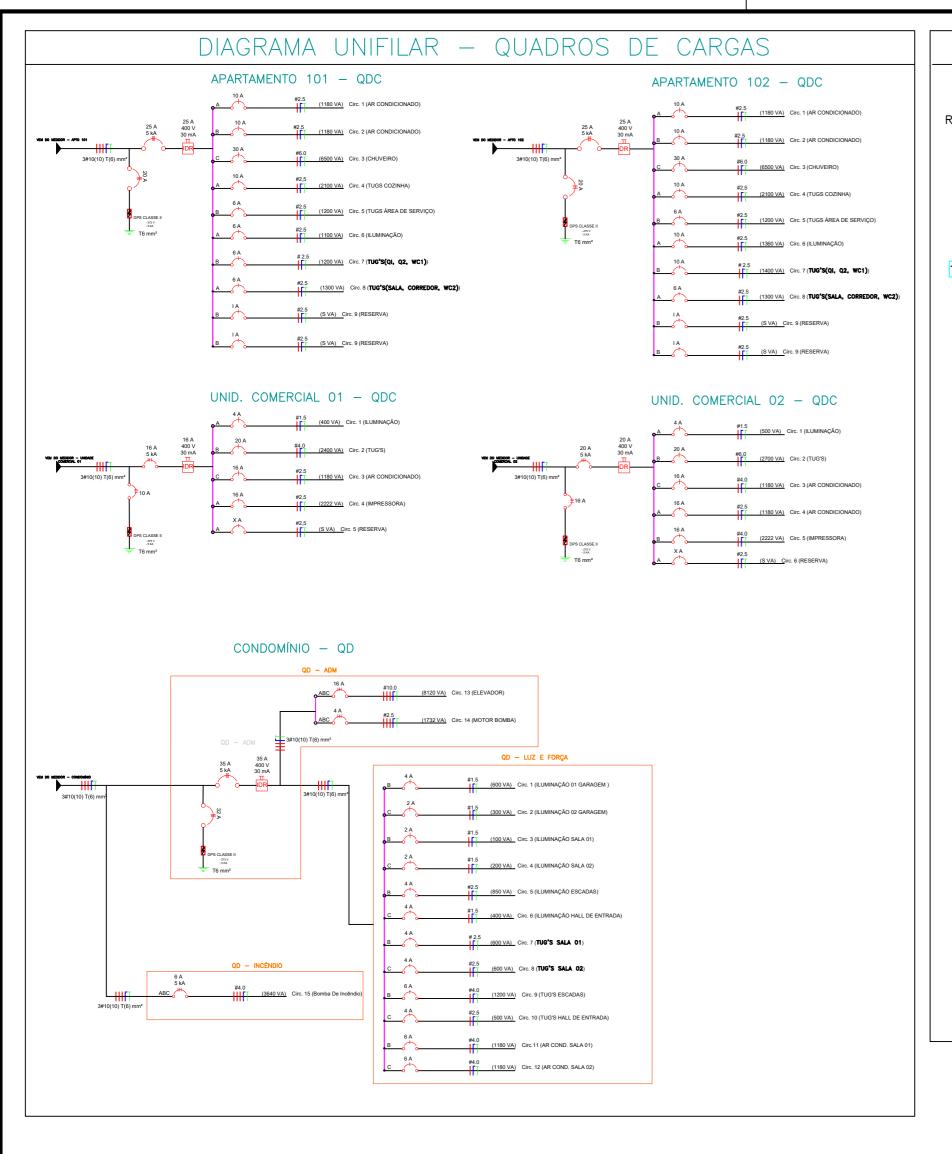

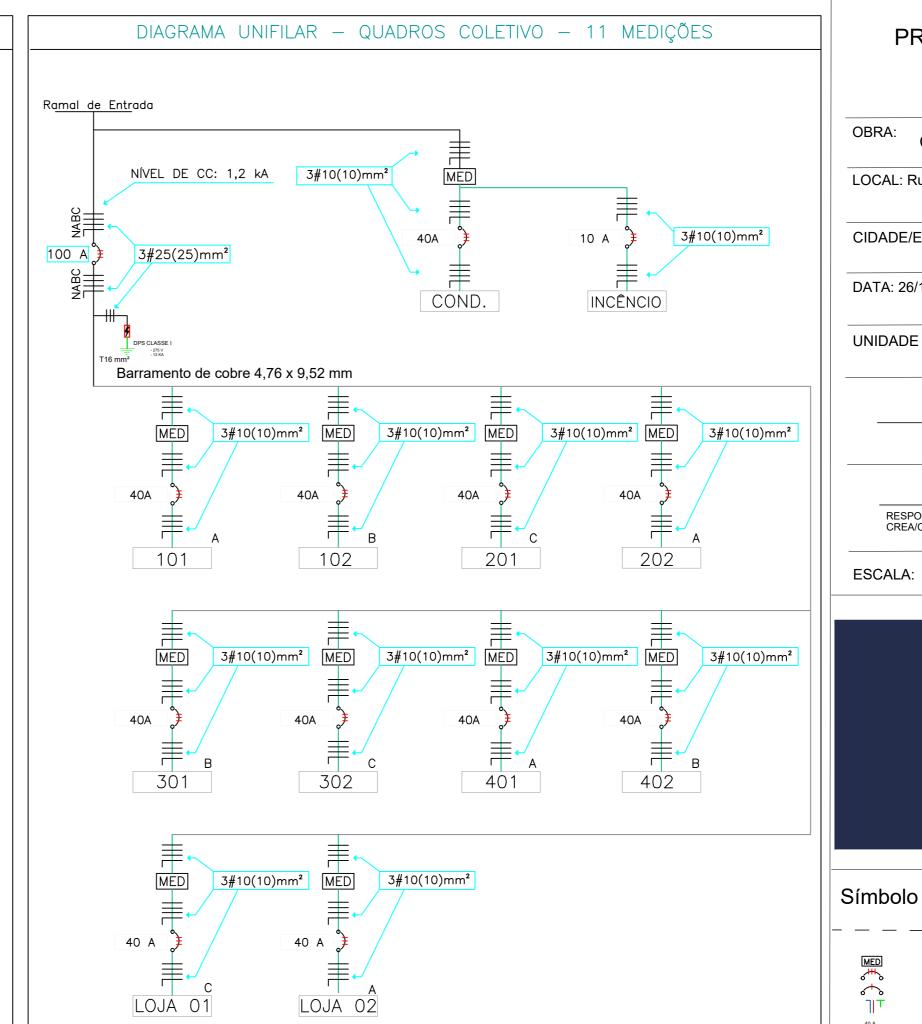

PROJETO INSTALAÇÃO ELÉTRICA PEDRIAL

OBRA: COMERCIAL E RESIDENCIAL

LOCAL: Rua Joaquim Virgulino

CIDADE/ESTADO: Esperança/PB

DATA: 26/11/2023

UNIDADE CONSUMIDORA:

Nome cliente:

RESPONSAVEL: Victor Sayoan Pessoa Fernandes CREA/CFT:

ESCALA: 1:50





MED	- MEDIDOR
₹	- DISJUNTOR A SECO 3 POLOS
↔	- DISJUNTOR A SECO 1 POLO
٦١٦	- NEUTRO, FASE E TERRA
40 A	- DISJUNTOR TERMOMAGNÉTICO MONOPOLAR
40 A	- DISJUNTOR TERMOMAGNÉTICO TRIPOLAR
40 A TI DR	- DISJUNTOR RESIDUAL FASE/TERRA
4	- DISPOSITIVO DE PROTEÇÃO CONTRA SURTOS
2	- CHAVE FUSIVEL TIPO C COM ELO FUSIVEL
8	- TRANSFORMADOR DE 75 kVA

Descrição

PROJETO:
DIAGRAMA ELÉTRICO UNIFILAR


QUADRO COLETIVO DE MEDIÇÃO

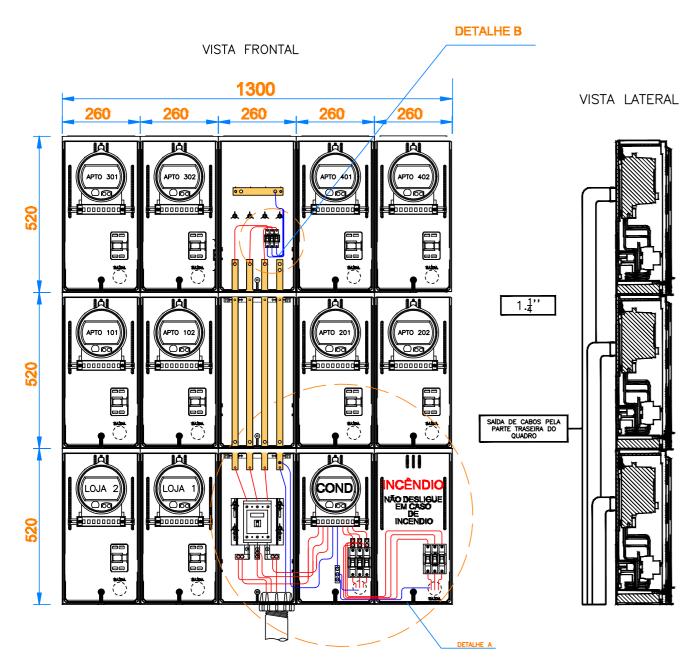

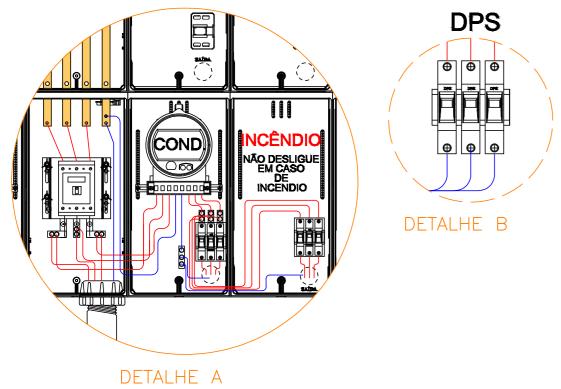


ESCALA - 1:25

DETALHAMENTO PARA ATERRAMENTO E CAIXA DE INSPEÇÃO

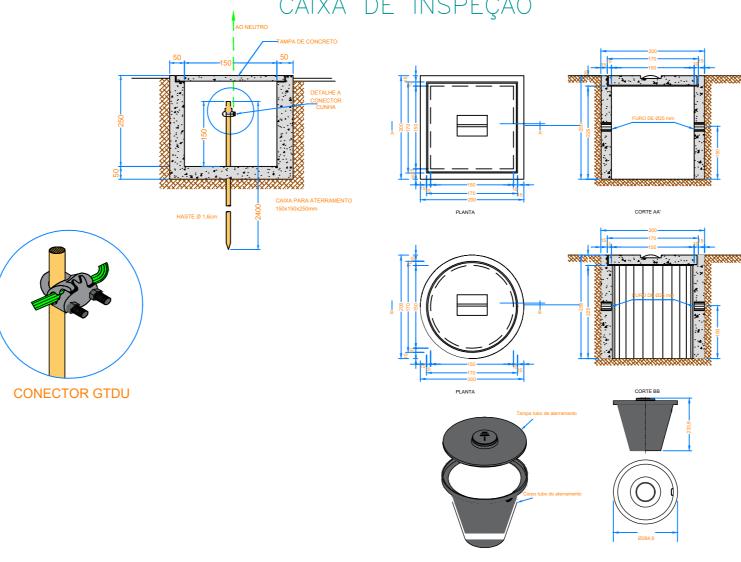

ESCALA - 1:25

CAIXA DE PASSAGEM TIPO CP - 2

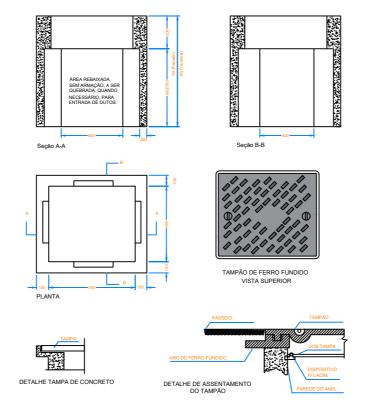

ESCALA - 1:25

PROJETO INSTALAÇÃO ELÉTRICA PEDRIAL

OBRA: COMERCIAL E RESIDENCIAL

LOCAL: Rua Joaquim Virgulino

CIDADE/ESTADO: Esperança/PB

DATA: 26/11/2023

UNIDADE CONSUMIDORA:

Nome cliente:

RESPONSAVEL: Victor Sayoan Pessoa Fernandes CREA/CFT:

ESCALA: 1:50




Símbolo Descrição

PROJETO:

QUADRO DE MEDIÇÃO COLETIVO

DESCRIÇÃO DE MATERIAL RAMAL DE ENTRADA SUBTERRÂNEO E 01 POSTE DE CONCRETO DUPLO T SUBESTAÇÃO DE ALIMENTAÇÃO DE 75 kVA 02 BRAÇO TIPO C 03 ISOLADOR PINO POLIMÉRICO 04 CABO PROTEGIDO 05 CABO MENSAGEIRO 06 GRAMPO DE LINHA VIVA 07 ESTRIBO E CONECTOR 08 CHAVE FUSÍVEL CONFORME CLASSE DE TENSÃO 09 PARA-RAIO POLIMÉRICO 15KV/25KV 10 TRANSFORMADOR TRIFÁSICO ATÉ 300 KVA 12 HASTE ATERRAMENTO COBREADA 13 CRUZETA DE CONCRETO CENTRO DE MEDIÇÃO AGRUPADO SAÍDA DOS CABOS PELA PARTE TRASEIRA DO QUADRO HASTE DE ATERRAMENTO

ESCALA - 1:75

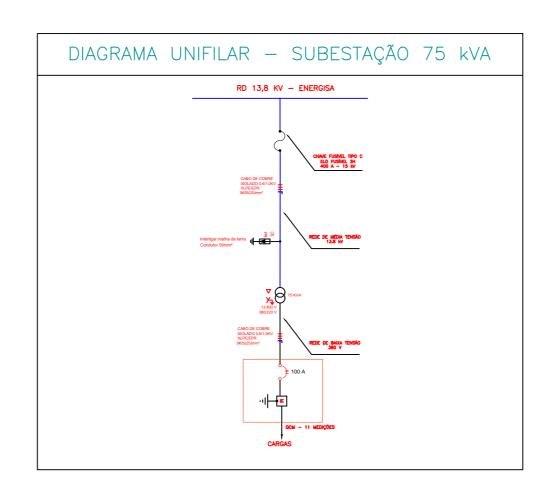

PROJETO INSTALAÇÃO ELÉTRICA PEDRIAL

OBRA: COMERCIAL E RESIDENCIAL

LOCAL: Rua Joaquim Virgulino

CIDADE/ESTADO: Esperança/PB

DATA: 26/11/2023

UNIDADE CONSUMIDORA:

Nome cliente:

RESPONSAVEL: Victor Sayoan Pessoa Fernandes CREA/CFT:

ESCALA: 1:50



Símbolo	Descrição
MED	- MEDIDOR - DISJUNTOR A SECO 3 POLOS - DISJUNTOR A SECO 1 POLO - NEUTRO, FASE E TERRA - DISJUNTOR TERMOMAGNÉTICO MONOPOLAR - DISJUNTOR TERMOMAGNÉTICO TRIPOLAR - DISJUNTOR RESIDUAL FASE/TERRA - DISPOSITIVO DE PROTEÇÃO CONTRA SURTO - CHAVE FUSÍVEL TIPO C COM ELO FUSÍVEL - TRANSFORMADOR DE 75 KVA

PROJETO:

SUBESTAÇÃO DE 75 kVA