

Согласовано

Взам. инв. №

Подп. и дата


Инв. № подл.

Ведомость рабочих чертежей основного комплекта		
Лист	Наименование	Примечание
1	Ведомость чертежей. Общие данные.	
2.1	Схема электрическая принципиальная распределительной сети ЩР.	
2.2	Схема внутренних электрических соединений программно-технического комплекса Альфа.	
2.3	Схема внешних электрических соединений программно-технического комплекса Альфа (ХТ1).	
2.4	Схема внешних электрических соединений программно-технического комплекса Альфа (ХТ2).	
2.5	Схема внешних электрических соединений программно-технического комплекса Альфа (ХТ3).	
3.1	Условные графические обозначения. Экспликация помещений.	
3.2	План сети электрооборудования. Розеточная сеть.	
3.3	План сети электрооборудования. Электроосвещение.	
3.4	План сети электрооборудования. Электроосвещение.	
3.5	План сети электрооборудования. Электроотопление.	
3.6	План сети электрооборудования. Вентиляция и кондиционирование.	


Ведомость ссылочных и прилагаемых документов		
Обозначение	Наименование	Примечание
	Ссылочные документы	
ПУЭ изд.7	Правила устройства электроустановок.	
ПТЭЭП	Правила технической эксплуатации электроустановок потребителей.	
СП31-110-2003	Строительные нормы и правила. Электротехнические устройства.	
СП52.13330.2016	Естественное и искусственное освещение.	
	Прилагаемые документы	
Баня-ЭС.КЖ	Кабельный журнал	3 листа
Баня-ЭС.СО	Спецификация оборудования и материалов.	4 листа

						Баня-ЭС			
						г. Приозерск, Ленинградская область			
Изм.	Кол.уч.	Лист	№ док.	Подп.	Дата	Баня	Стадия	Лист	Листов
Разраб.	Метлушко							1	
Проверил	Бобров					Общие данные.	АО "ПО "ПНСК"		
Н.контр.	Дмитриев								

Изм.	Кол. уч.	Лист	№ док.	Подп.	Дата

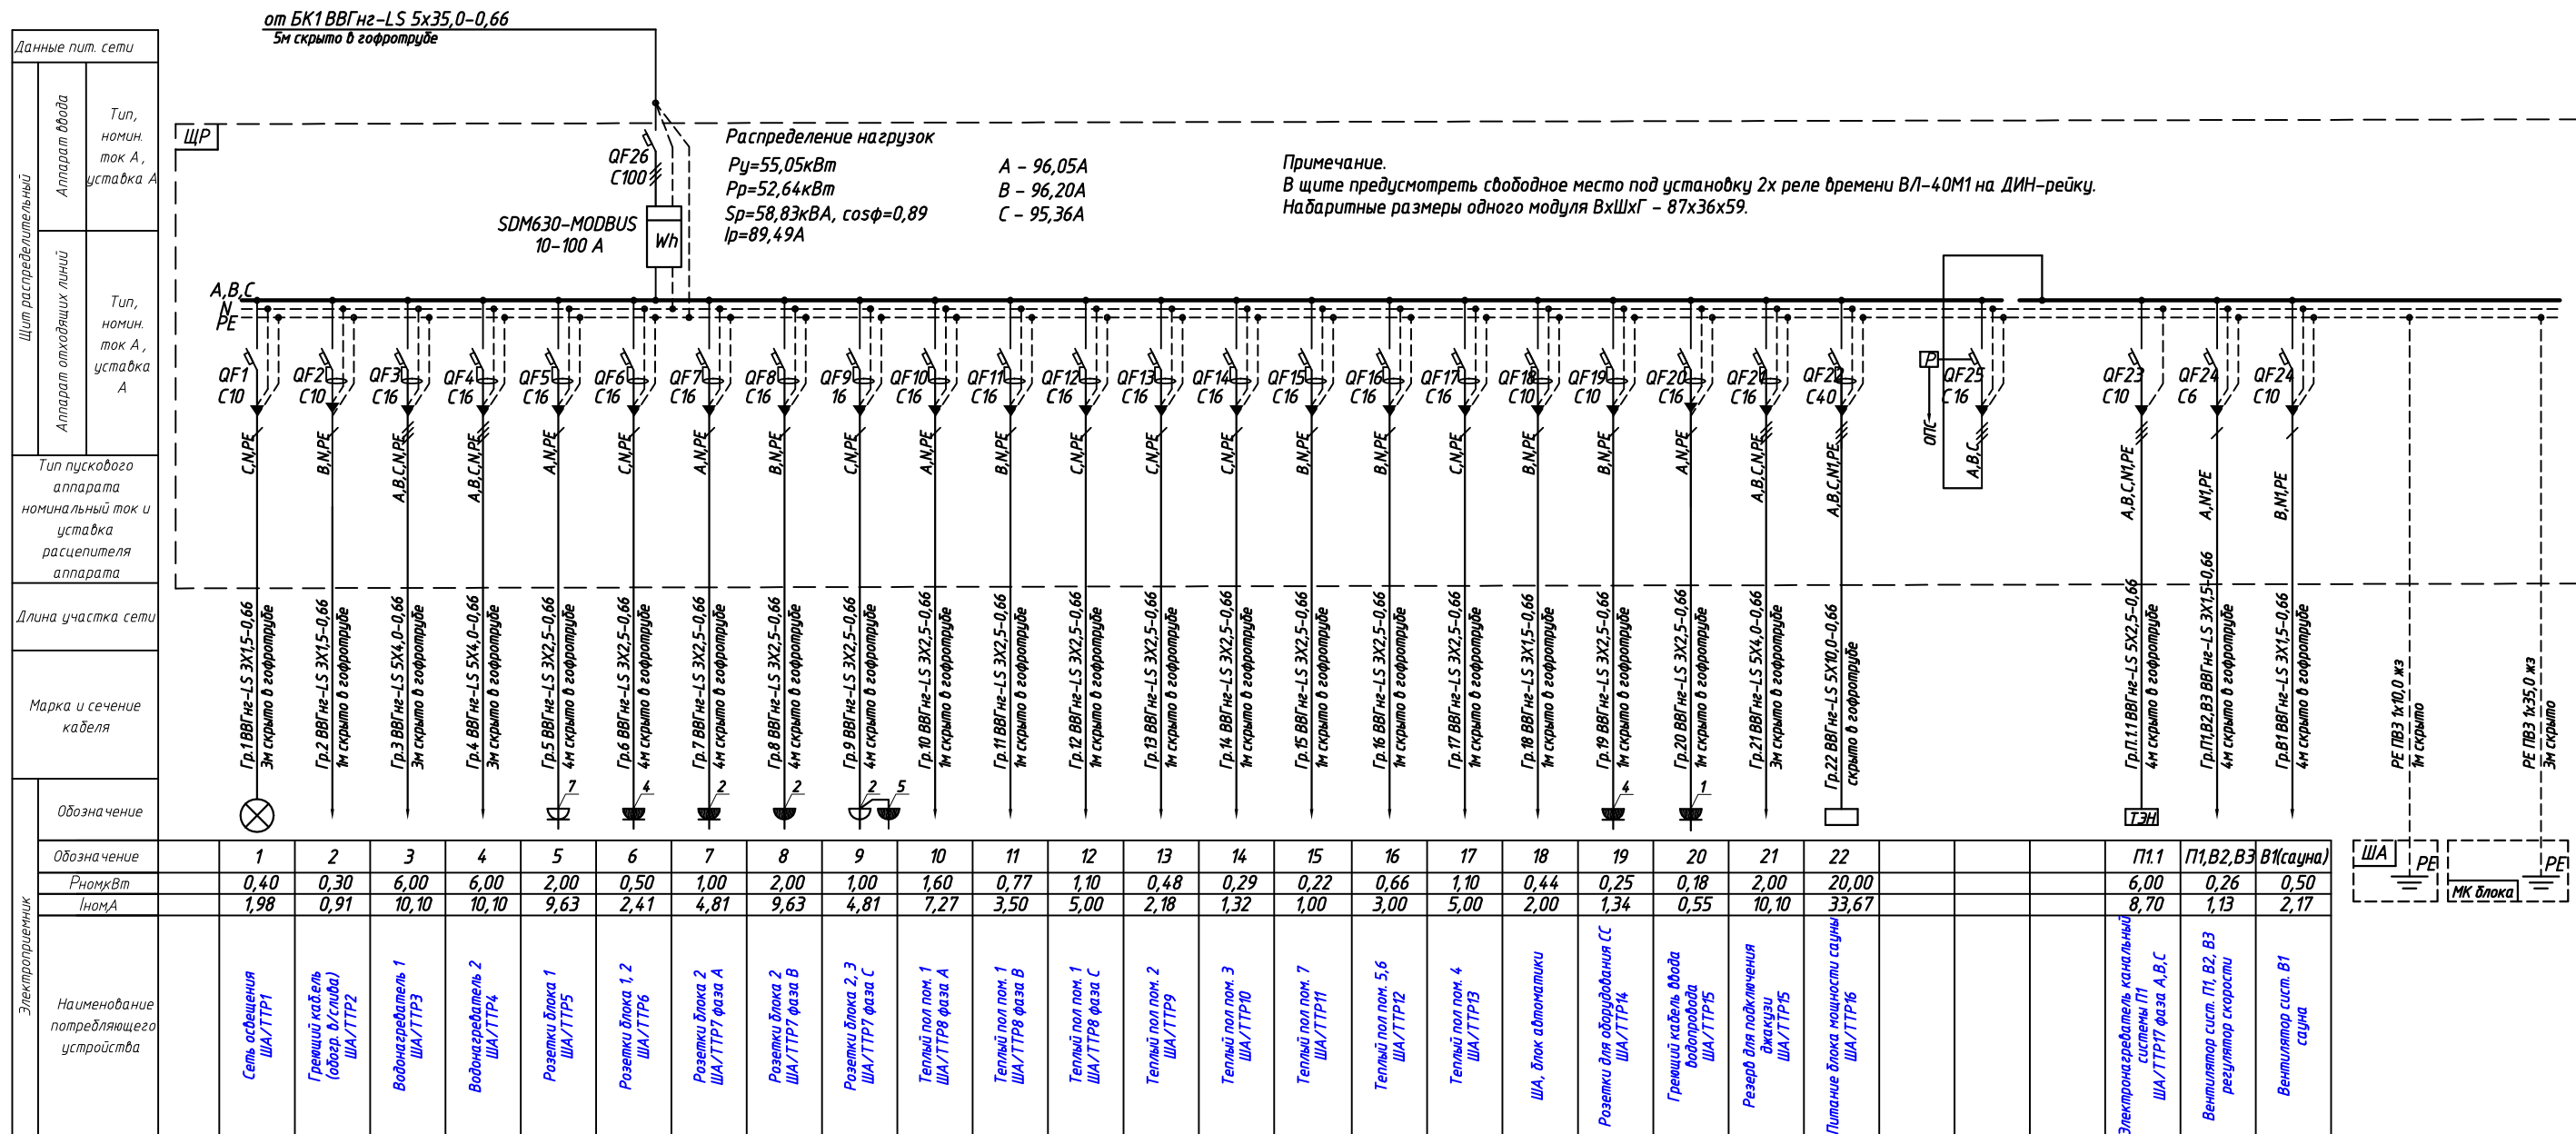

Блок автоматики
(ПТК Альфа)

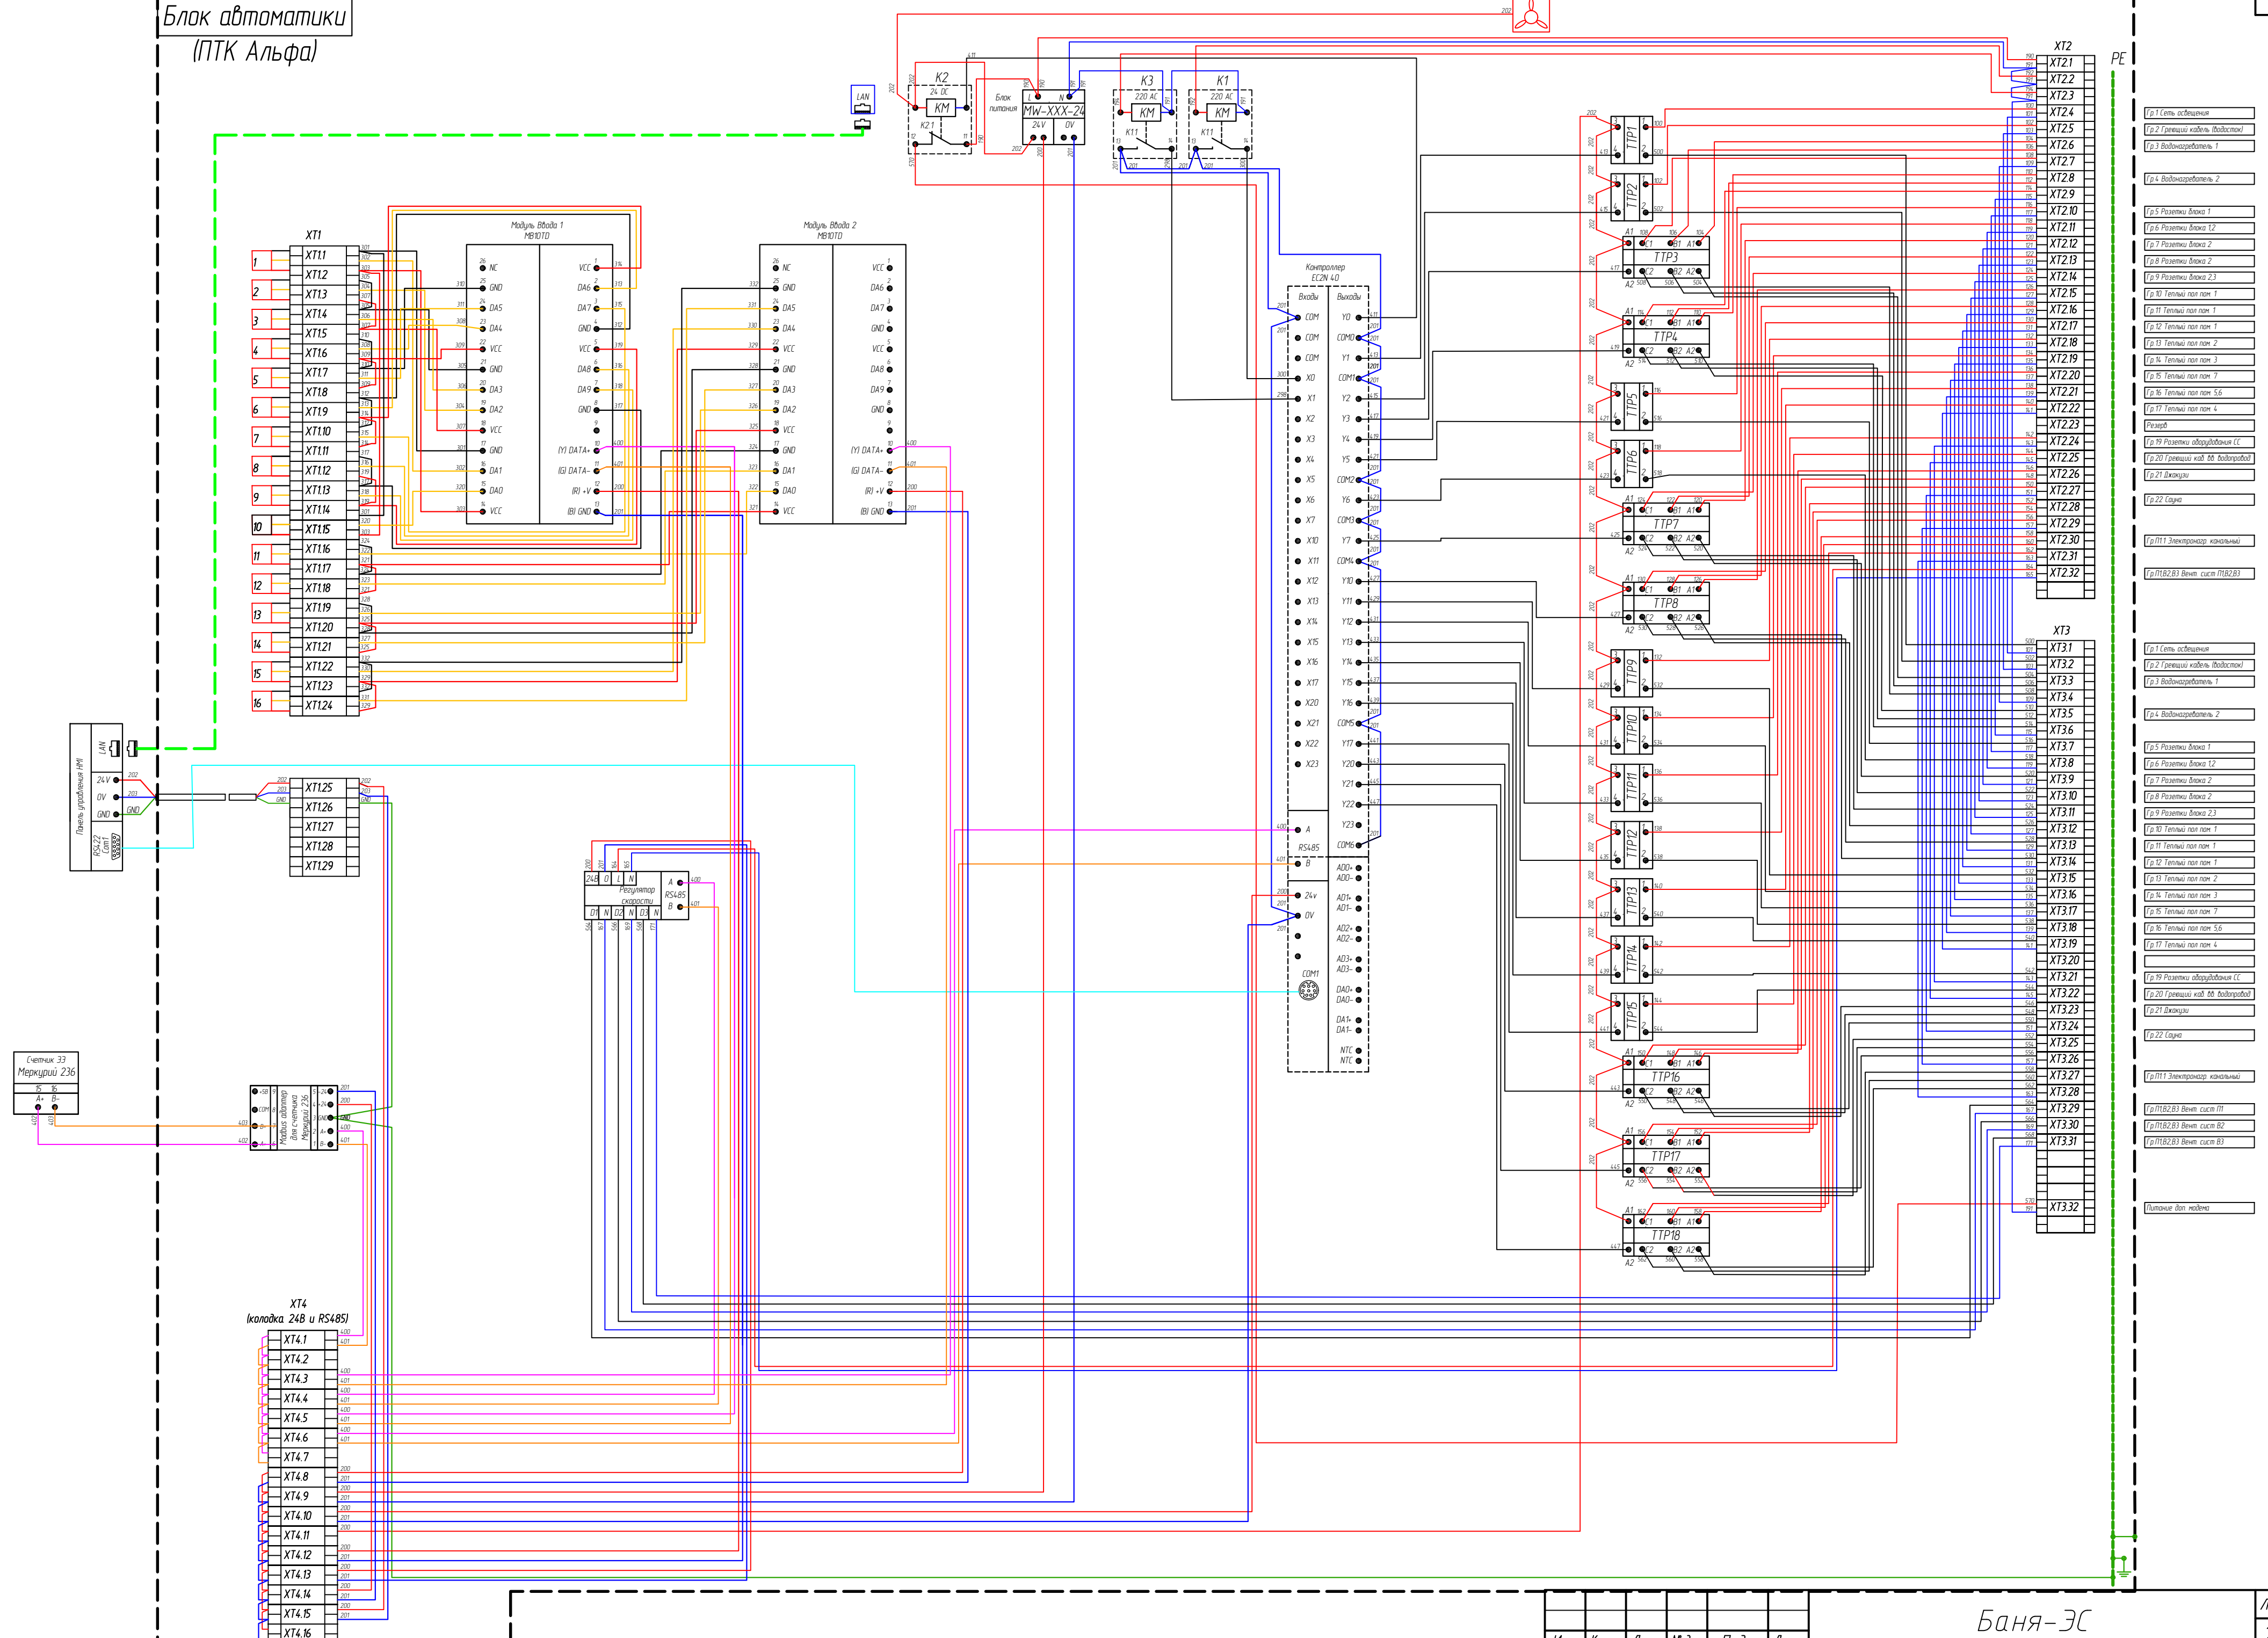


Гр.1	Сеть освещения
Гр.2	Грелый кабель (Водосток)
Гр.3	Водонагреватель 1
Гр.4	Водонагреватель 2
Гр.5	Розетка блока 1
Гр.6	Розетка блока 2
Гр.7	Розетка блока 2
Гр.8	Розетка блока 2
Гр.9	Розетка блока 2
Гр.10	Теплый пол пом. 1
Гр.11	Теплый пол пом. 1
Гр.12	Теплый пол пом. 2
Гр.13	Теплый пол пом. 2
Гр.14	Теплый пол пом. 3
Гр.15	Теплый пол пом. 7
Гр.16	Теплый пол пом. 5,6
Гр.17	Теплый пол пом. 4
Резерв	
Гр.18	Розетка оборудования СС
Гр.19	Грелый каб. 08 водопровод
Гр.20	Вентиляция
Гр.21	Вентиляция
Гр.22	Сеть
Гр.П1	Электроникс канальный
Гр.П2	Вент сист П2
Гр.П3	Вент сист П3
Гр.П4	Вент сист П4
Гр.П100	Вент сист П100

Согласовано

Инв. № подл.	Подп. и дата	Взам. инв. №

ХТ1

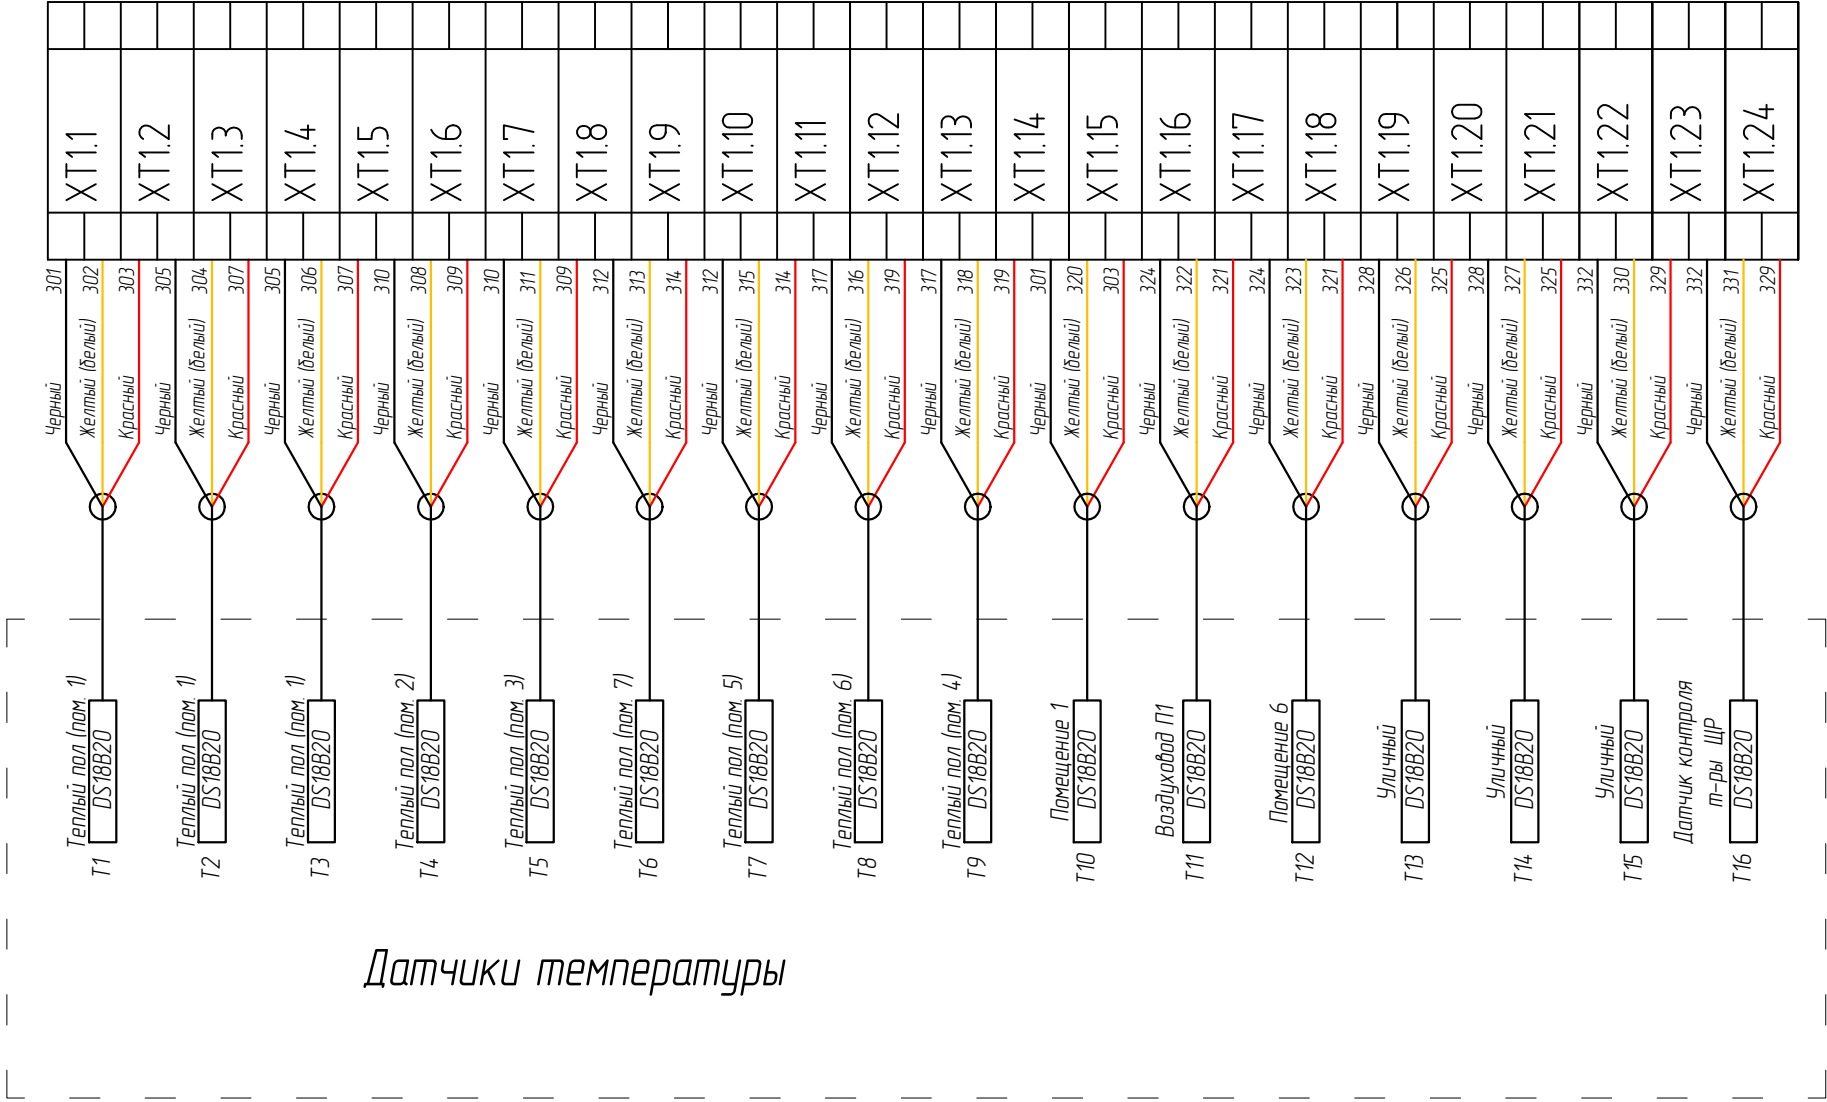

Инв. № подл.	Подп. и дата	Взам. инв. №	Согласовано	

<i>Изм.</i>	<i>Кол. уч.</i>	<i>Лист</i>	<i>№ док.</i>	<i>Подп.</i>	<i>Дата</i>


Баня-ЭС

Формат

A3

Луст

2.4

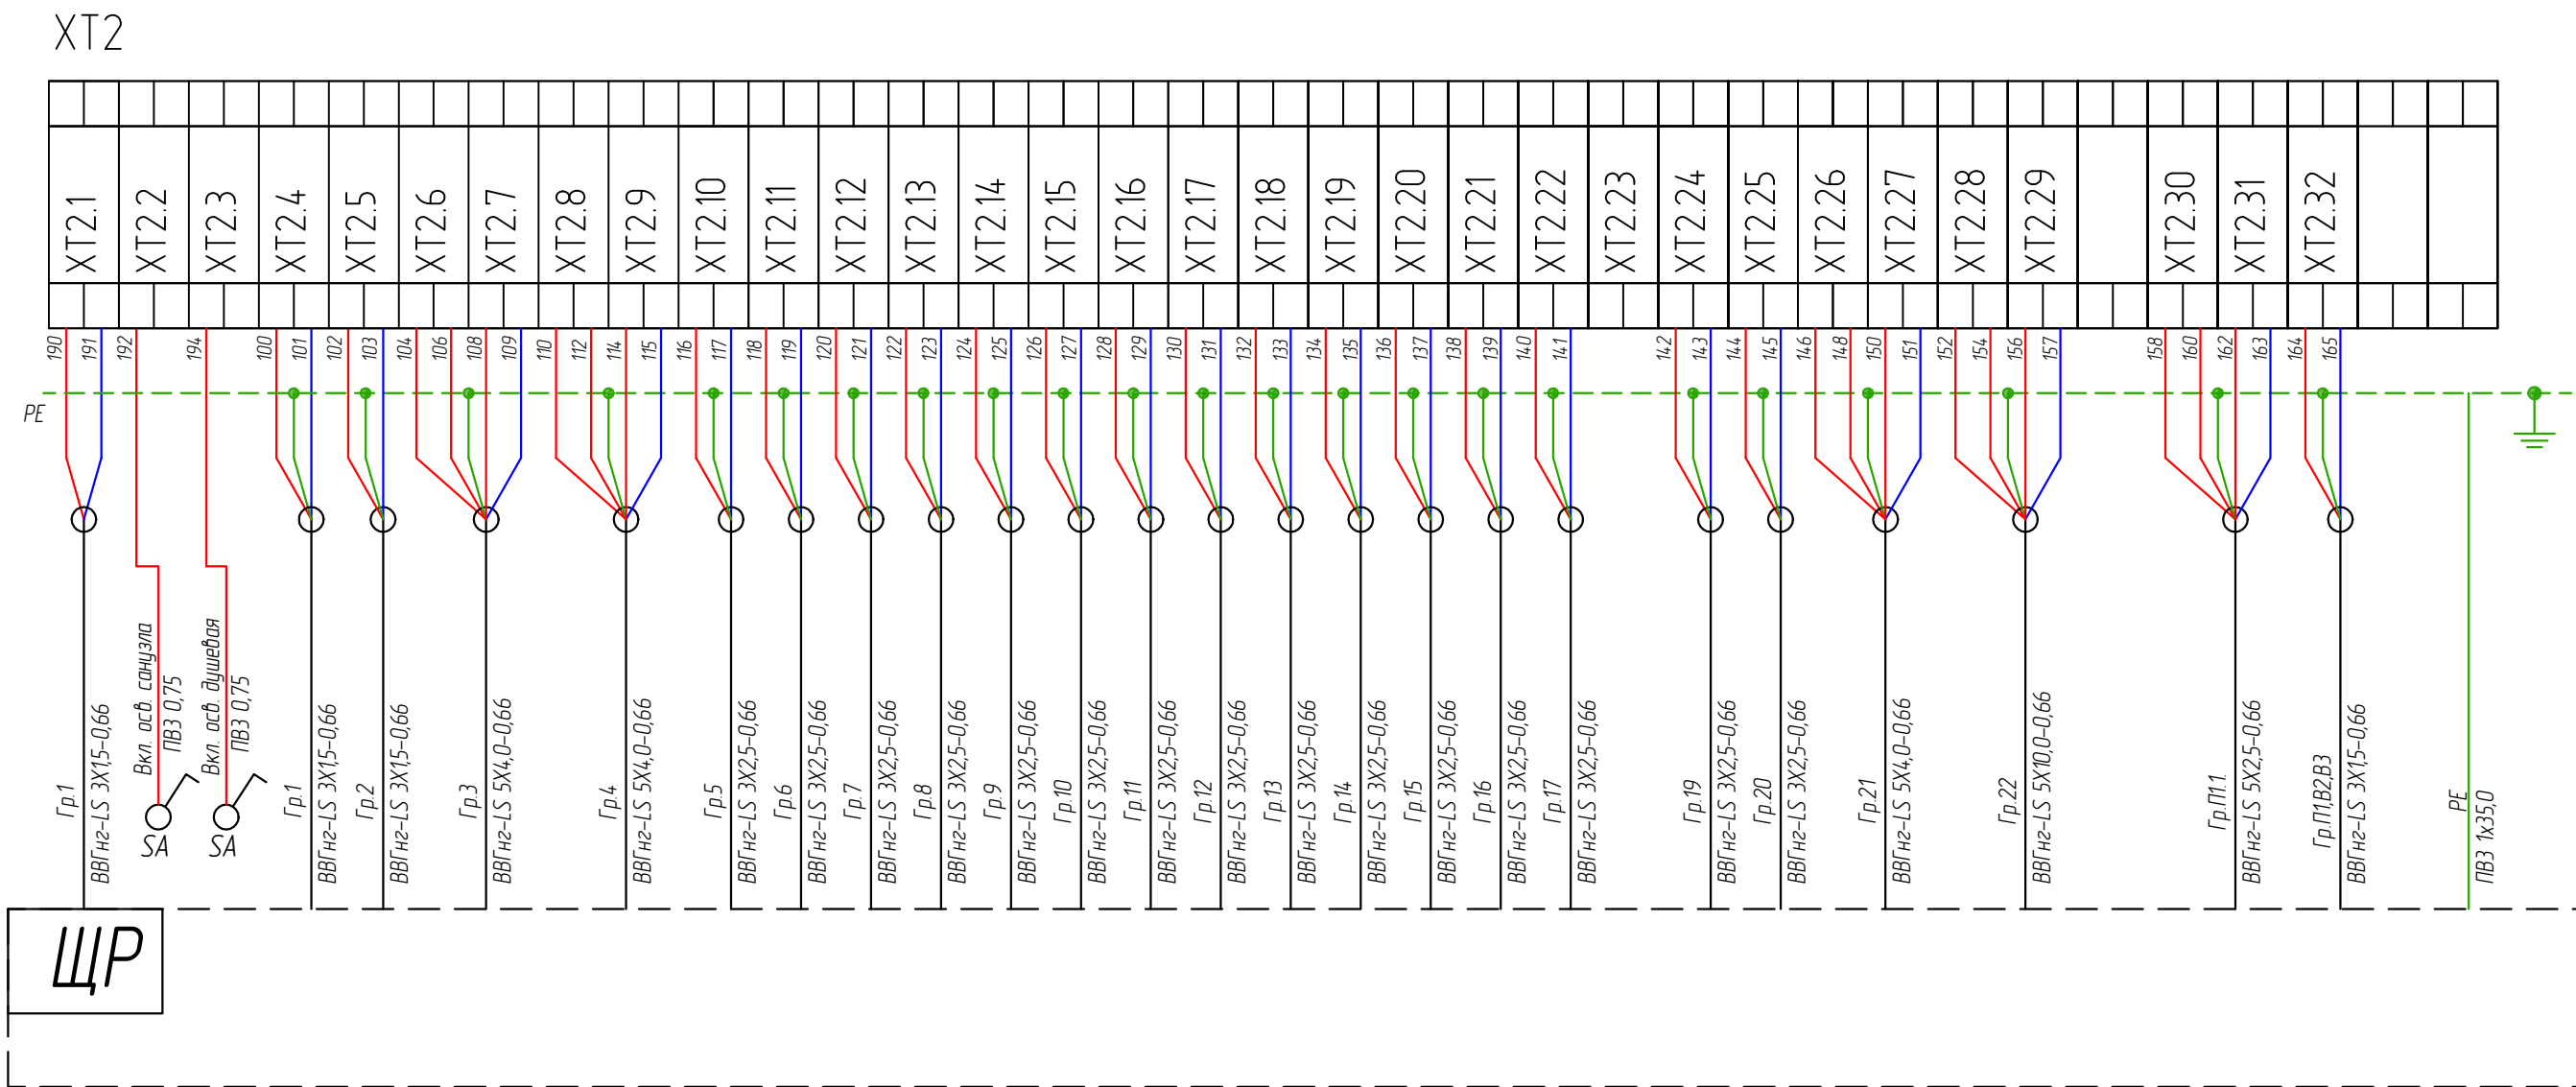

Инв. № подл.	Подп. и дата	Взам. инв. №	Согласовано	

Изм.	Кол. уч.	Лист	№ док.	Подп.	Дата


Баня-ЭС

Формат

A3

Лист

2.5

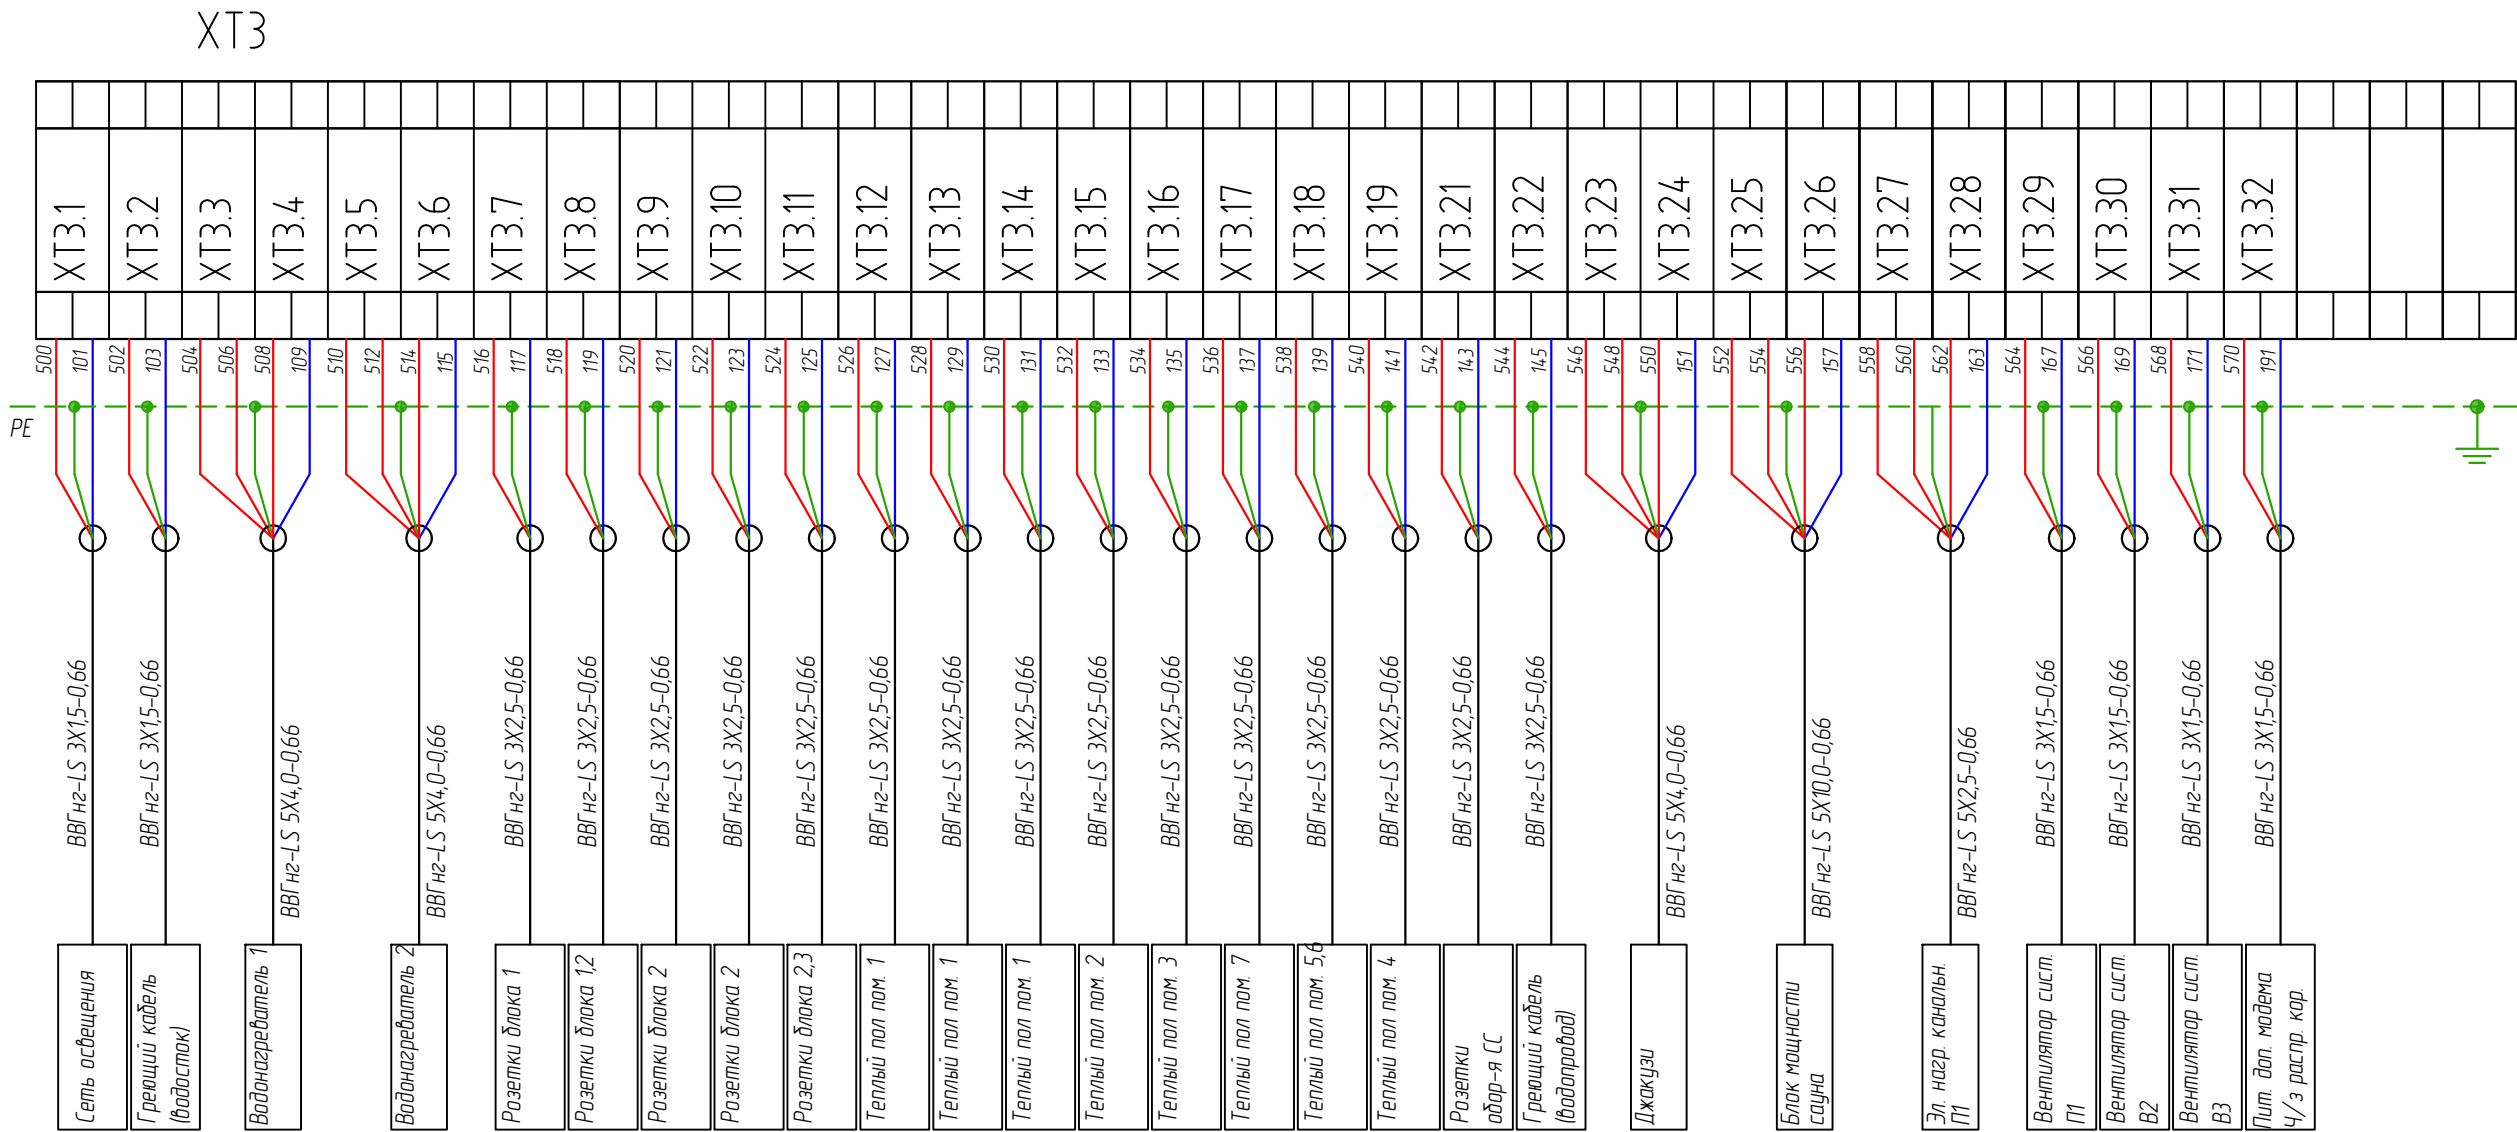









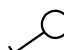


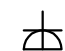

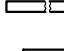
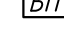
Согласовано			
Инв. № подл.	Подп. и дата	Взам. инв. №	







Экспликация помещений

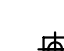Номер поме- щения	Наименование	Площадь, м ²	Категория помещения	
			НПБ 105-03	Зоны по ПУЭ
1	Гостиная	30.30		
2	Тамбур	5.00		
3	Раздевалка	2.30		
4	Сауна	8.60		
5	Предбанник	3.50		
6	Душевые	3.00		
7	Туалет	1.90		
	Общая площадь	54.6		

Условные обозначения.


-  -розетка штепсельная 16А
-  -розетка штепсельная 6/3 16А IP44
-  -розетка телевизионная TV+Sat
-  -розетка компьютерная RJ45
-  -нагревательный мат
-  -твёрдотельные реле
-  -регулятор скорости
-  -датчик температуры теплого пола

-  -выключатель одноклавишный
-  -вывод для подвесных светильников.
-  -светильник с/д встраиваемый
-  -светильник с/д встраиваемый
-  -светильник с/д профиль
-  -блок питания 220/24 В, ____ Вт
-  -светильник аварийного освещения с АКБ

-  -вентилятор осевой
-  -электронагреватель канальный
-  -кондиционер внутренний блок
-  -кондиционер наружный блок
-  - воздушные заслонки системы ПВ
-  - система ПВ


						Баня-ЭС			
						г. Приозерск, Ленинградская область			
Изм.	Кол. уч.	Лист	№ док.	Подп.	Дата	Баня	Стадия	Лист	Листов
Разраб.		Метлушко							3.1
Проверил		Бобров				Условные графические обозначения Экспликация помещений.	АО "ПО "ПНСК"		
Н.контр.		Дмитриев							

Инв. № подл.	Подп. и дата	Взам. инв. №	Согласовано	

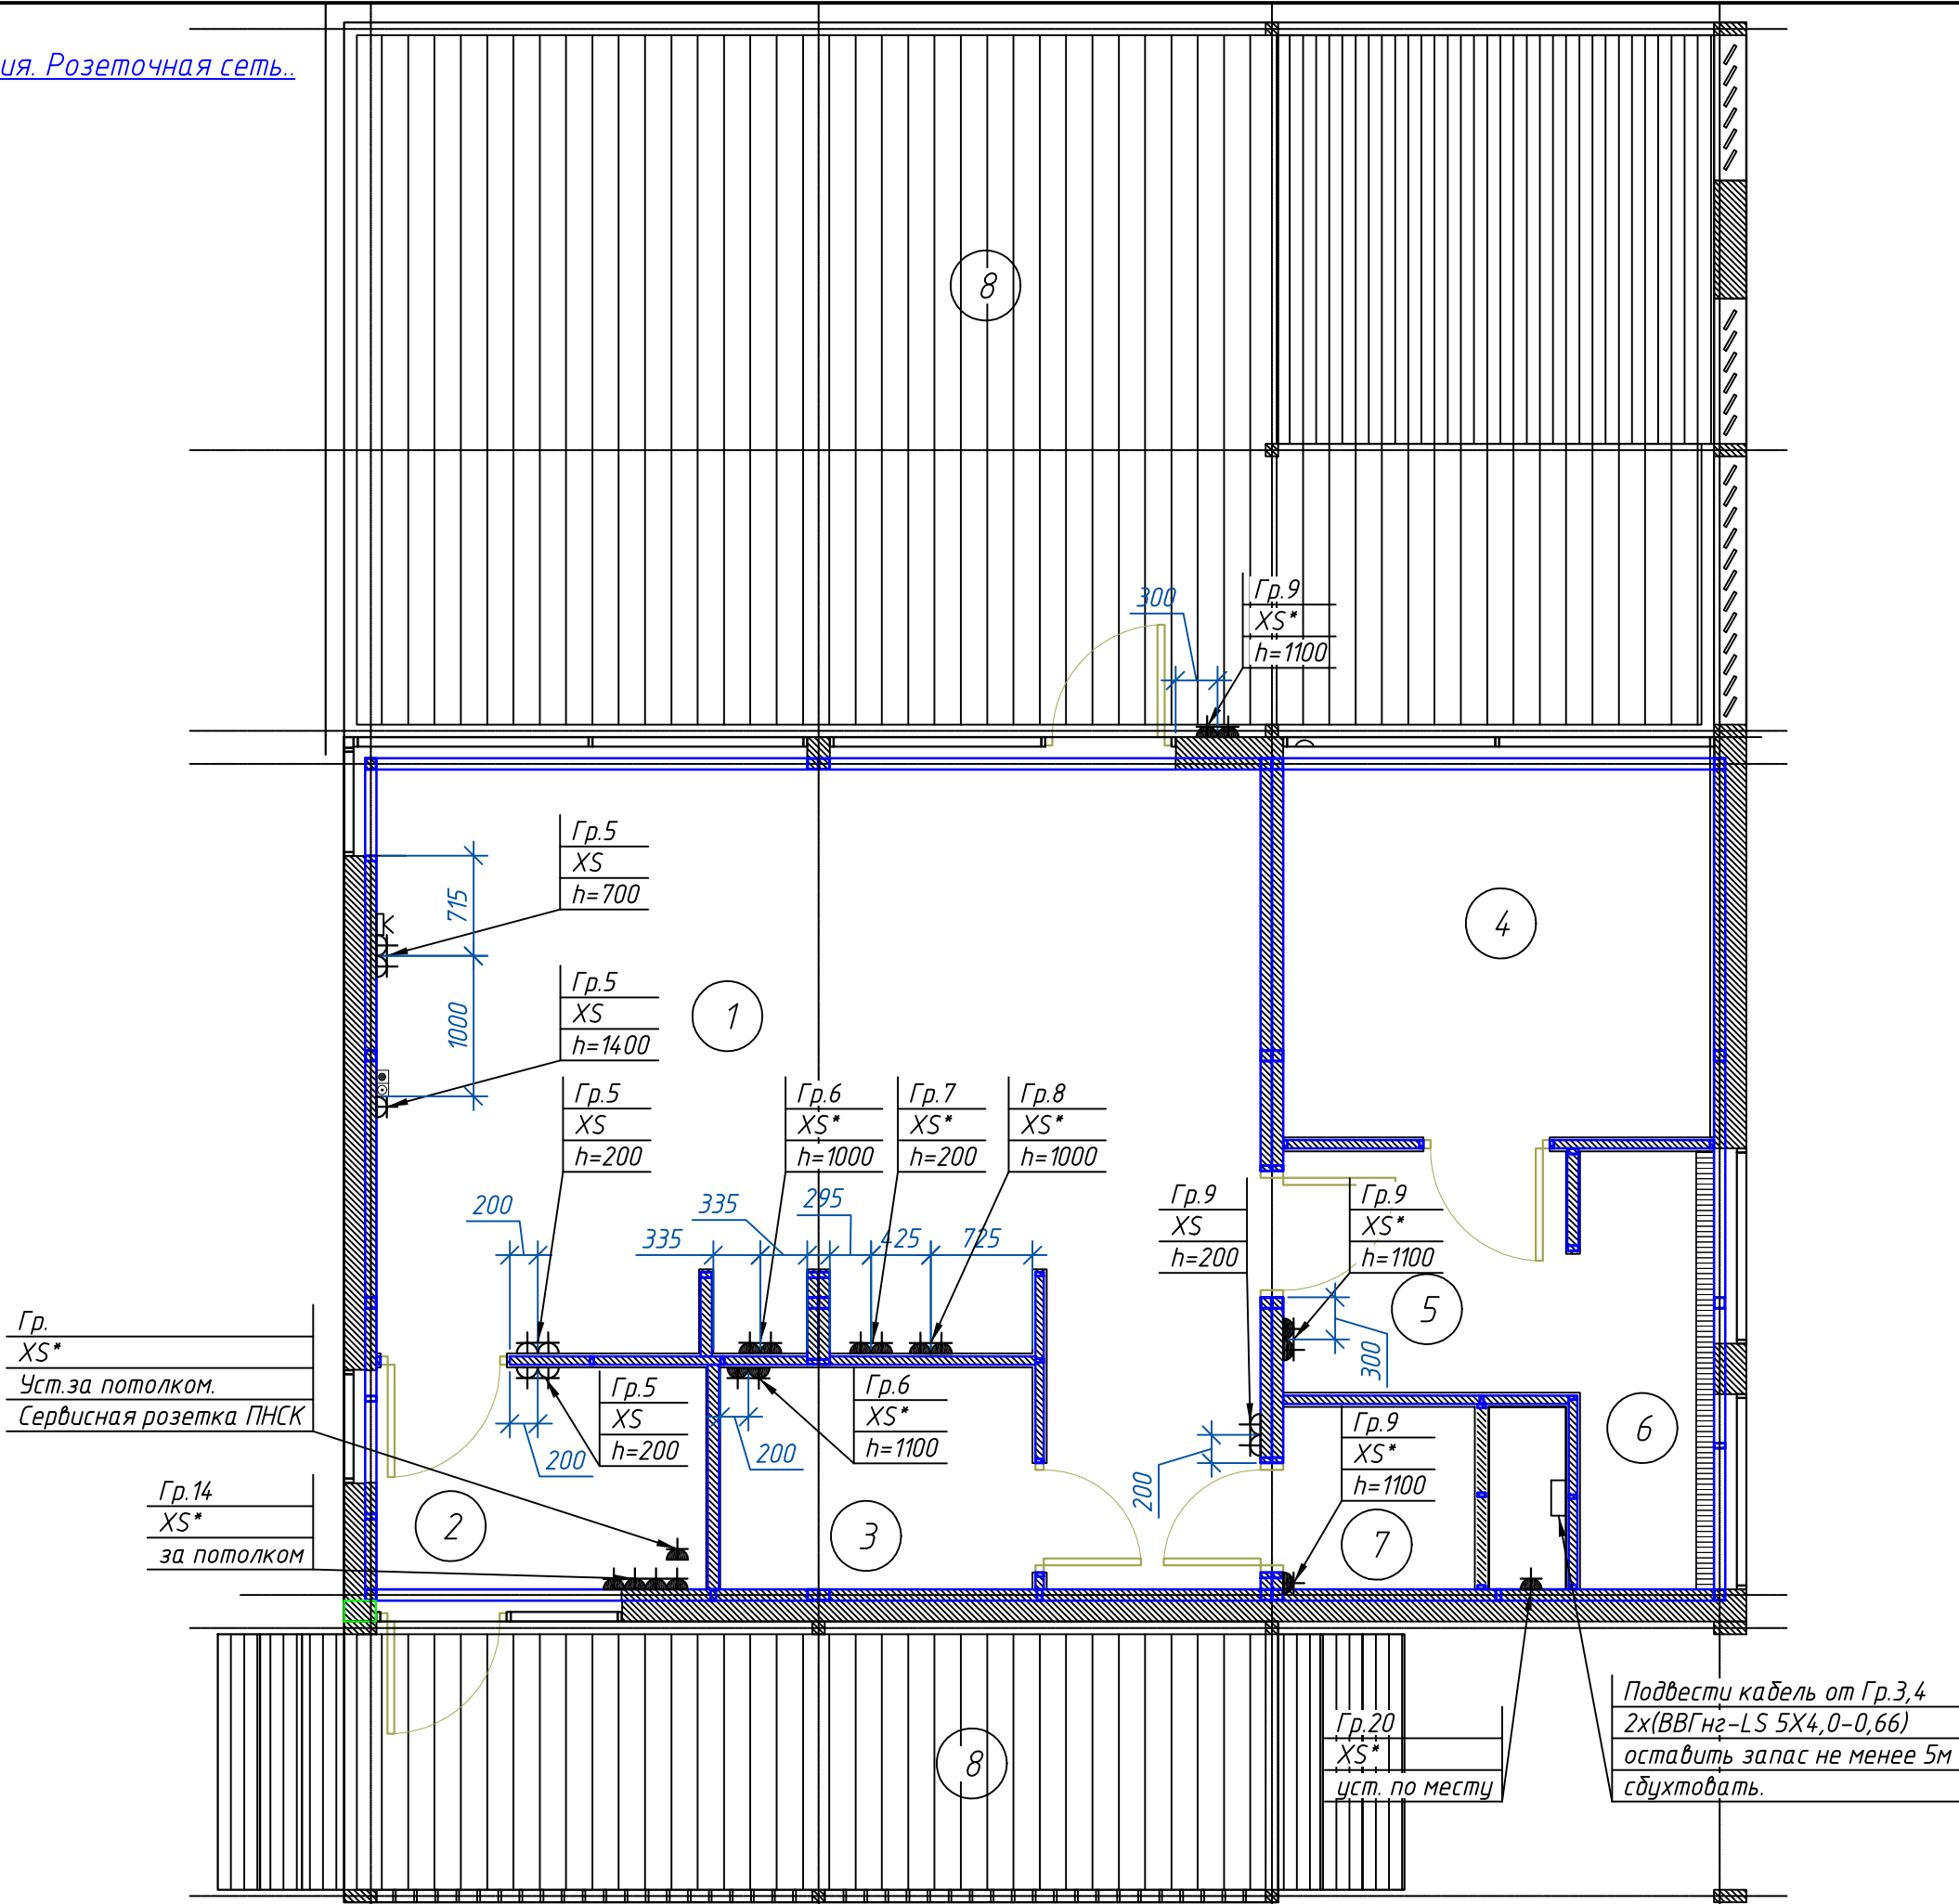

Изм.	Кол. уч.	Лист	№ док.	Подп.	Дата


Баня-ЭС

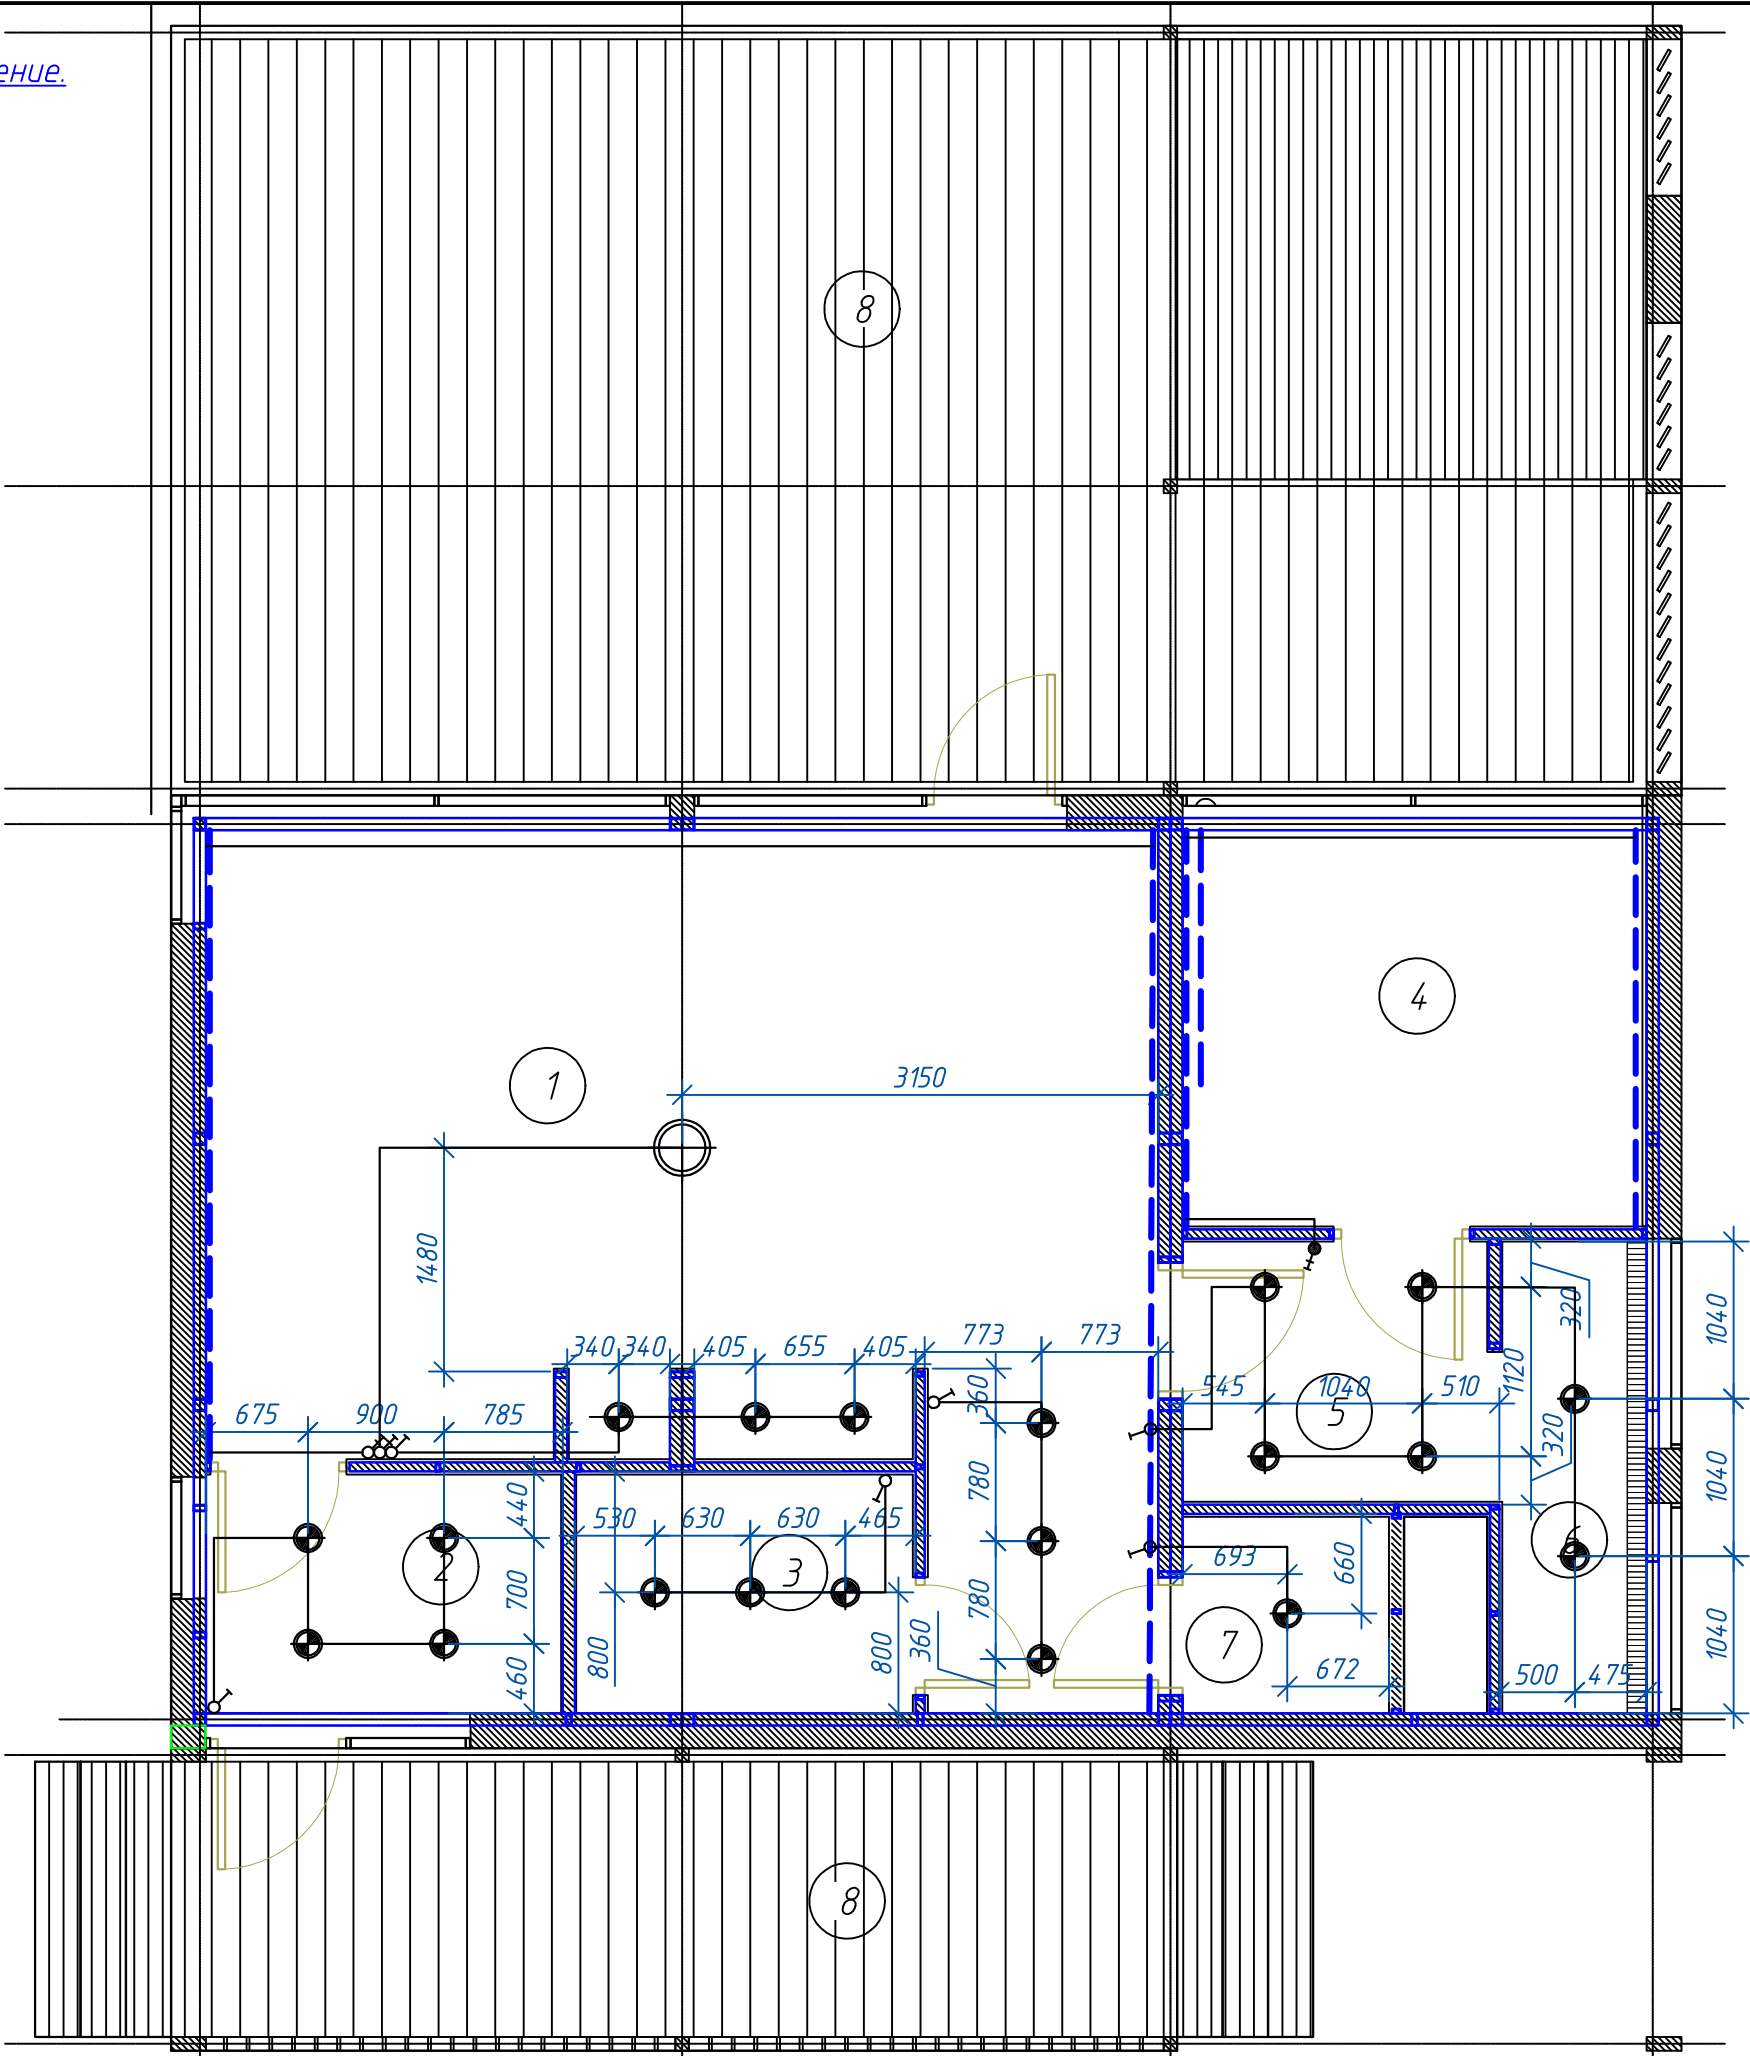

Согласовано					
Инв. № подл.	Подп. и дата	Взам. инв. №			


Изм.	Кол. уч.	Лист	№ док.	Подп.	Дата

Баня-ЭС

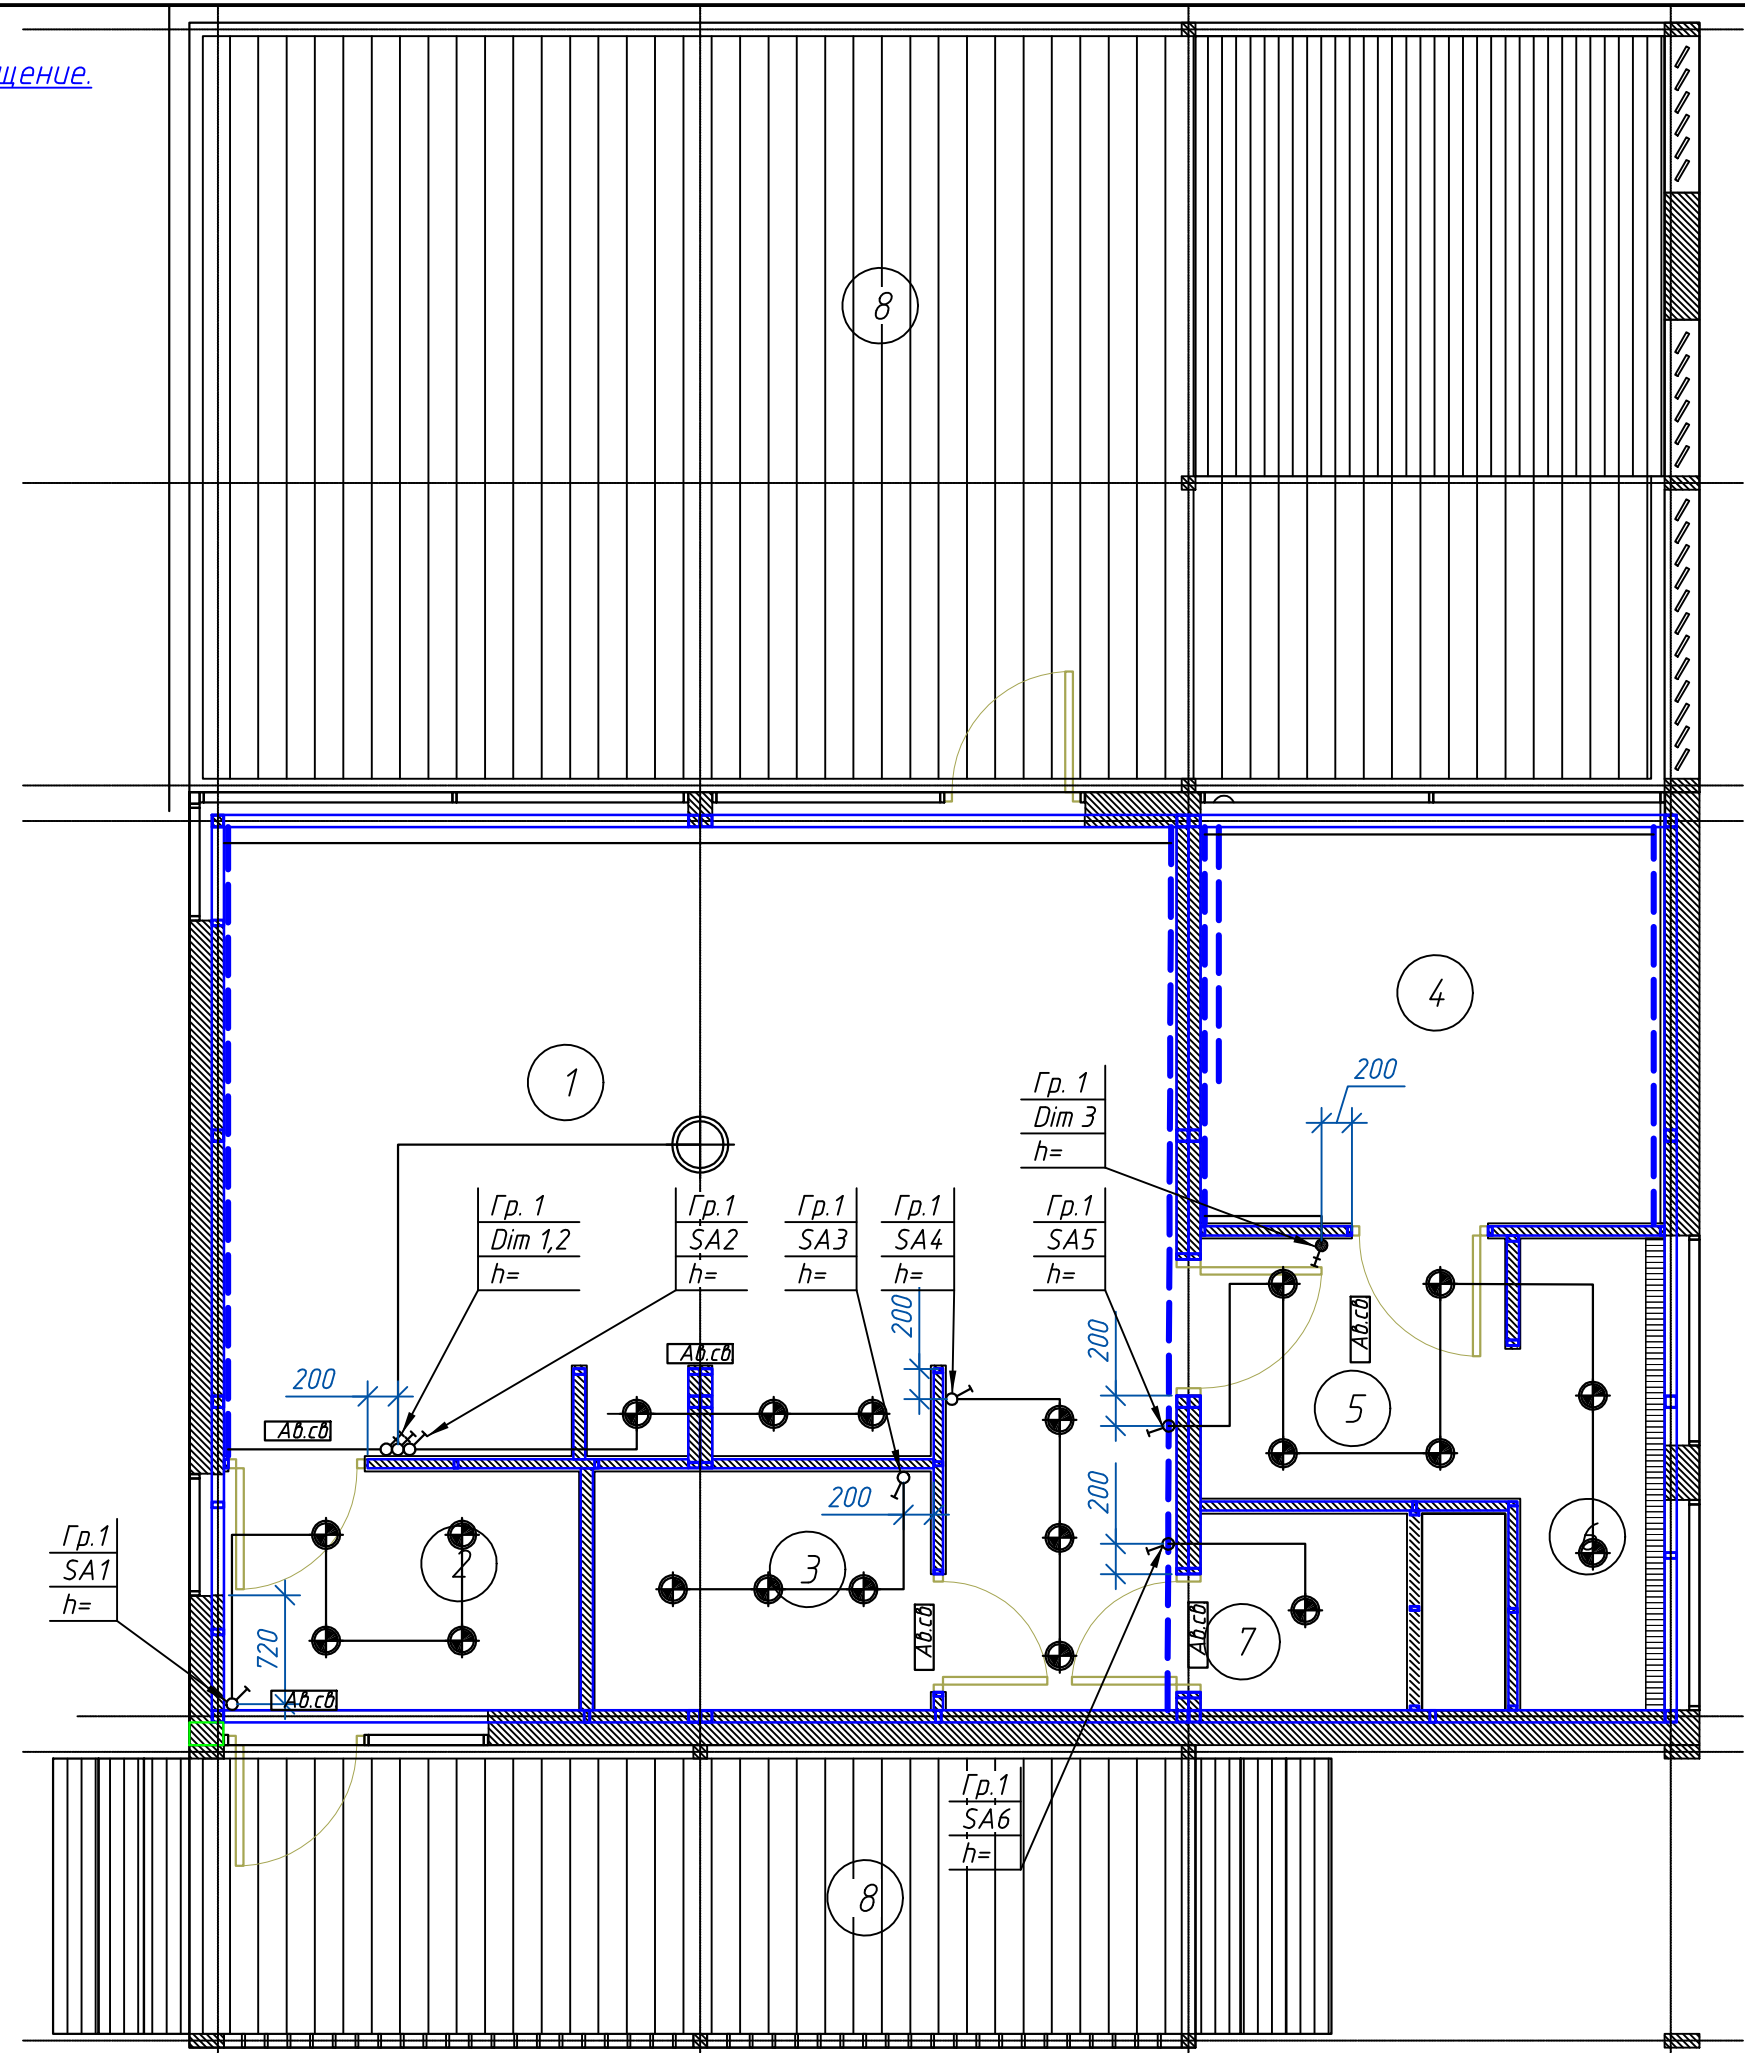


Инв. № подл.	Подп. и дата	Взам. инв. №	Согласовано	

Рadiator 2,0 кВт (дополнительный)
Поставка Заказчика
Расположение показано условно

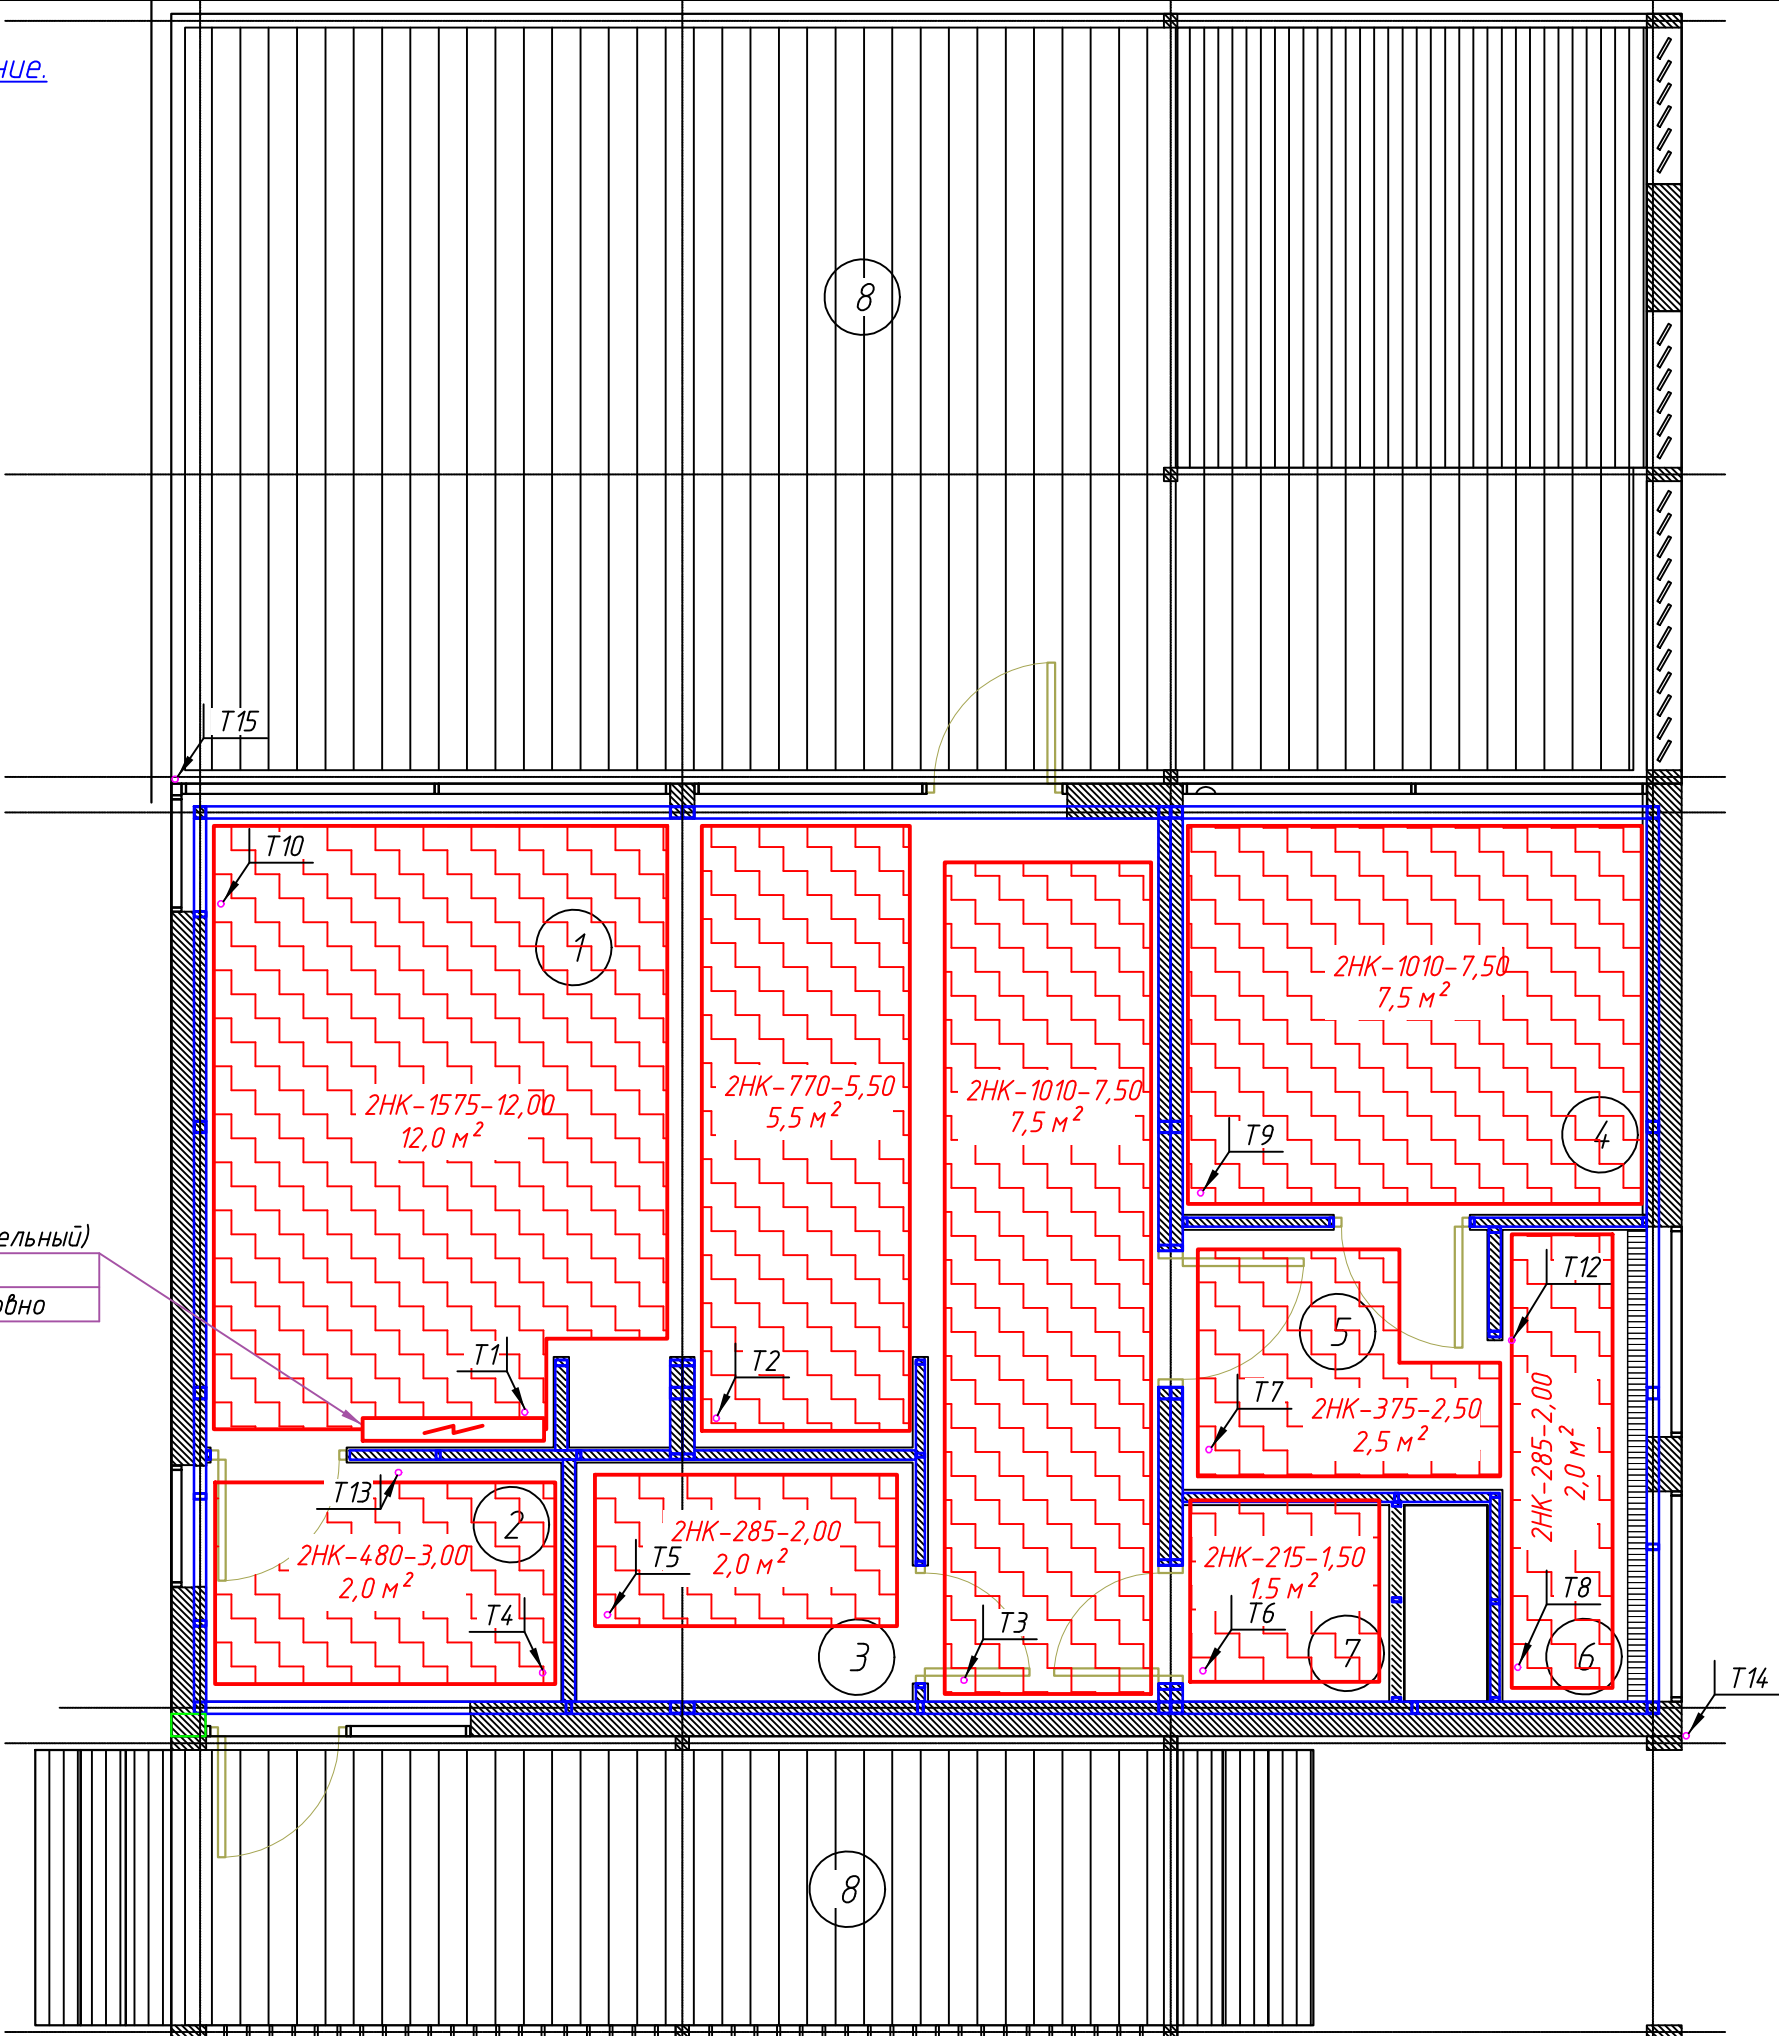

Изм.	Кол. уч.	Лист	№ док.	Подп.	Дата

Баня-ЭС

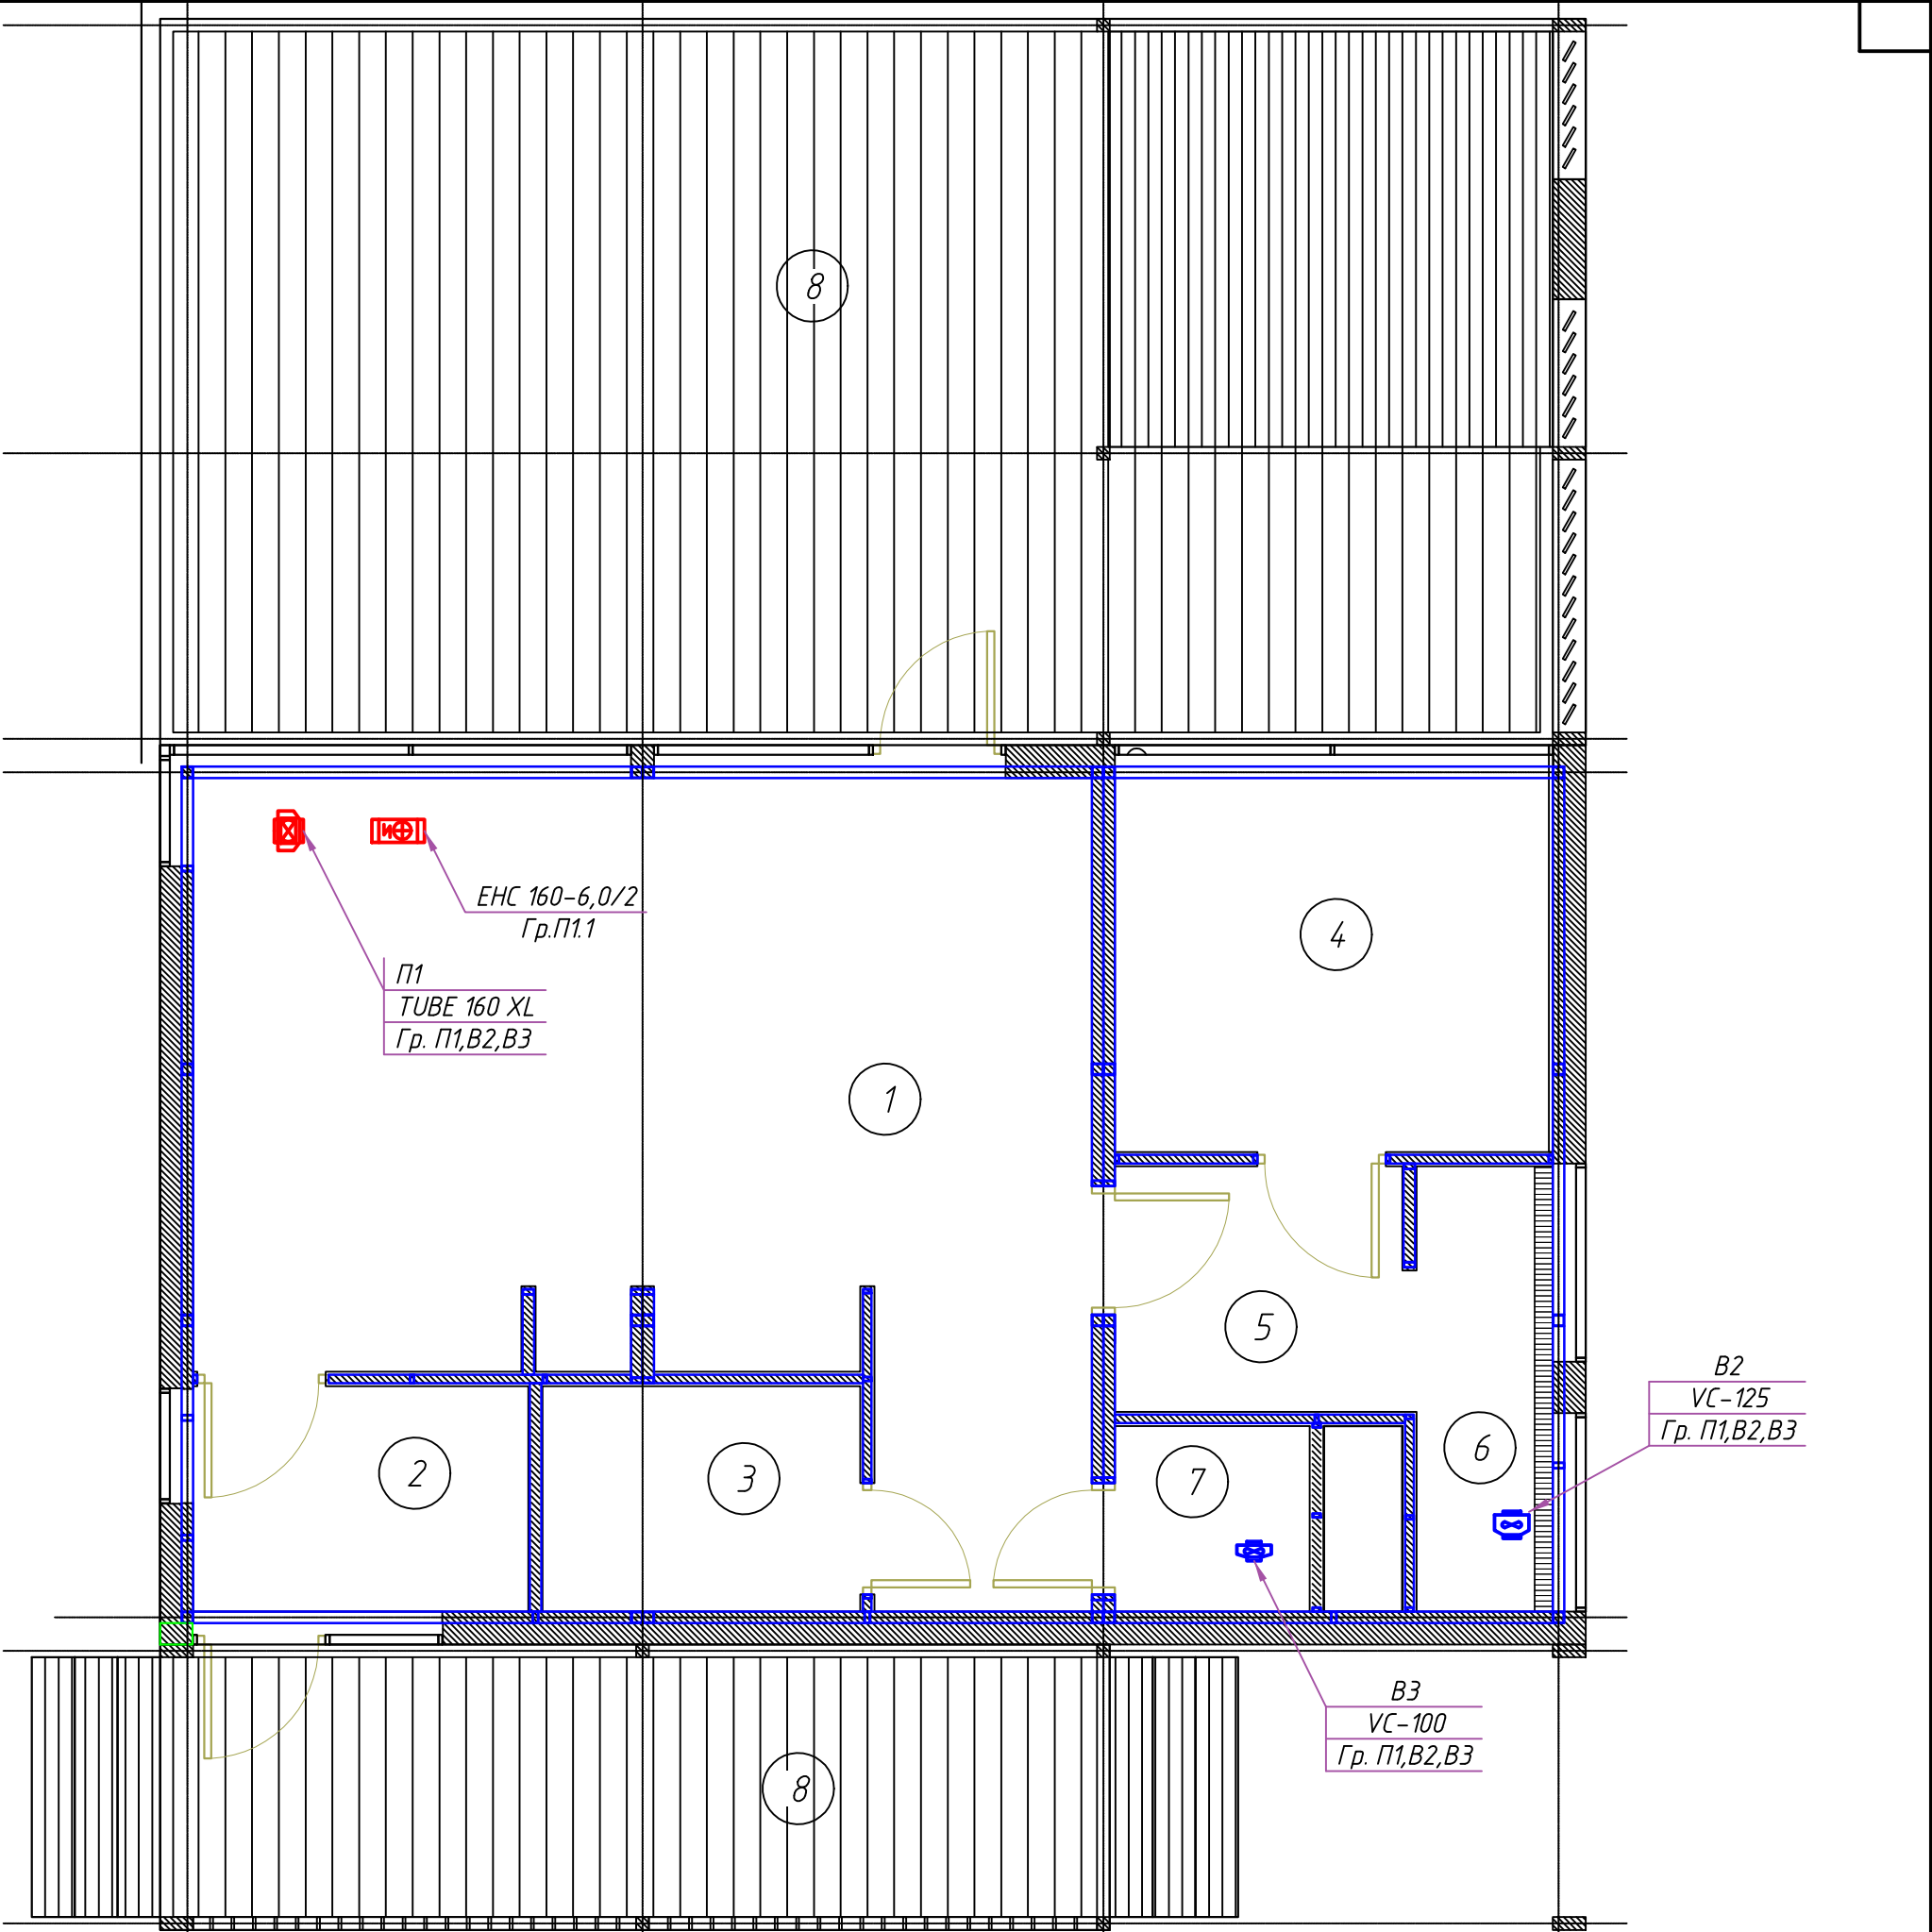

Согласовано					
Инв. № подл.	Подп. и дата	Взам. инв. №			

Изм.	Кол. уч.	Лист	№ док.	Подп.	Дата

Баня-ЭС