Ведомость рабочих чертежей основного комплекта ГП Лист Наименование Примечание 1 Общие данные — 2 Разбивочный план (1:500) — 3 План организации рельефа (1:500). План земляных масс (1:500) — 4 Сводный план инженерных сетей (1:500) — 5 План благоистройства (1:500) —

ОБЩИЕ УКАЗАНИЯ

1. Все работы выполнять в соответствии с требованиями:

СП 48.13330.2019 "СНиП 12-01-2004. Организация строительства. Актуализированная редакция";

СНиП 12-03-2001 "Безопасность труда в строительстве. Часть 1. Общие требования";

СНиП 12-04-2002 "Безопасность труда в строительстве. Часть 2. Строительное производство";

СП 45.13330.2017 "СНиП 3.02.01-87. Земляные сооружения, основания и фундаменты. Актуализированная редакция";

СП 22.13330.2016 "СНиП 2.02.01-83*. Основания зданий и сооружений. Актуализированная редакция".

- 2. Разбивка зданий и сооружений площадки выполнена в геодезических координатах.
- 3. Организация рельефа участка выполнена в проектных горизонталях с сечением рельефа0,1 м.


Планировка территории выполнена с учетом отметок на существующей территории,а также с нормативными уклонами для обеспечения сбора атмосферных вод и отведения ихв ливневую канализацию.

Планировочные отметки поверхности относятся к верху покрытий после окончаниявсех видов работ по благоустройству.

- 4. Отметке 0,000 соответствуют отметка чистого пола позиции 1 по генплану.
- 5. Благоустройство территории:- озеленение выполнить в соответствии с планом благоустройства. Основа озеленения
- -газон.. Посев газона произвести по слою растительной земли. Зоны цветников обновляютсяежегодно. Разделение зоны газона и цветника выполнить пластиковой бордюрной лентой; в обозначенных зонах примыкания тротуара и проезжей части бортовой каменьБР100.30.15 уложить на бок;
- привязка элементов благоустройства выполнена от зданий и сооружений, в метрах;
- конструкция стыковки отмостки и здания приведена в разделе АР. В зоне совмещения отмостки с тротуаром ширина конструкции составляет не менее 1,0м;

- в местах расположения подъездов к участку, по границе существующего проезда проложить водопропускную трубу в соответствии с отметками водопропускной канавы.
- 6. Скважину водоснабжения выполнить до начала производства работ по строительствуфундамента здания поз.1.
- 7. Прокладку инженерных сетей выполнять в соответствии с чертежами разработаннымипрофильными разделами. С кровли дождевая вода по водостокам собирается в локальныепоглащающие колодцы для дальнейшей фильтрации в грунт..

						017-03/24 - ГП			
Изм.	Кол.уч.	/lucm	№ док.	Подпись	Дата	Индивидуальный жилой дом по адресу: Московская с Новофедоровское, квартал 58, зем			?. NOCE/IEHUE
Разраб.		Дмитрие	ba .		7.05.25		Стадия Лист Листов		
Пров.		Жезляев		(7.05.25	Генеральный план	Р	1	
						Общие данные	D-ZEN studio		

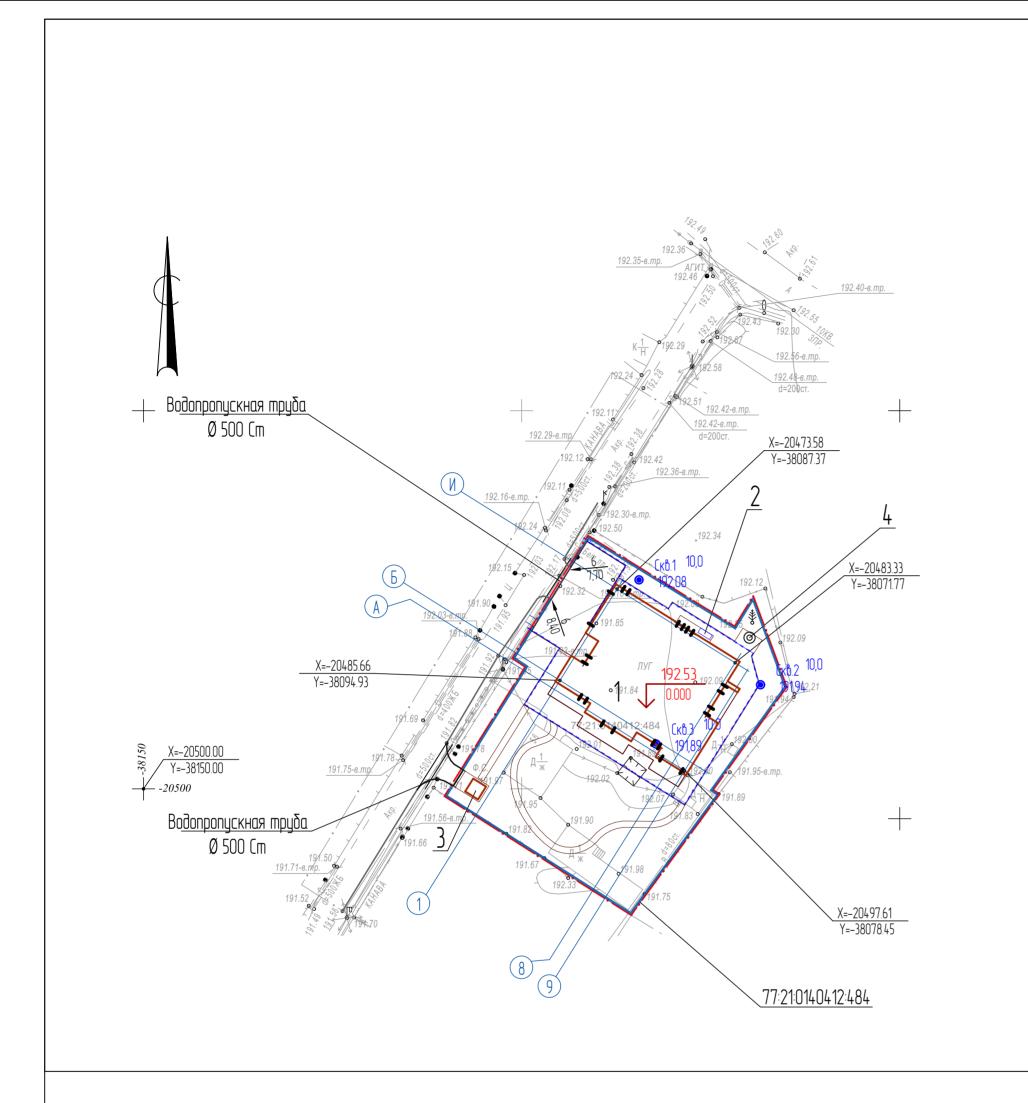


Ведомость зданий, сооружений и площадок						
Номер на плане	Наименование	Примечание				
Проектируемые здания и сооружения						
1	Дом					
2	ДГУ					
3	Септик					
4	Скважина водоснабжения					

- 1 Система высот: Московская. Система координат Московская.
- 2 Привязка выполнена координатным методом.

						017-03/24 - ГП				
Изм.	Кол.цч.	Aucm	№ док.	Подпись	Дата	Индивидуальный жилой дом по адресу: Московская обл., г. Москва, вн. тер. г. поселение Новофедоровское, квартал 58, земельный участок 55				
Разраб.	Non.ga.	Дмитрие	ва	(7.05.25 7.05.25	FOUODERILLIUM DEGIL	Стадия	/lucm	Листов	
Пров.		Жезляев			11.03.23	Генеральный план	Р	2		
						Разбивочный план (1:500)	D-ZEN studio			
							Формар	2		

Формат A2

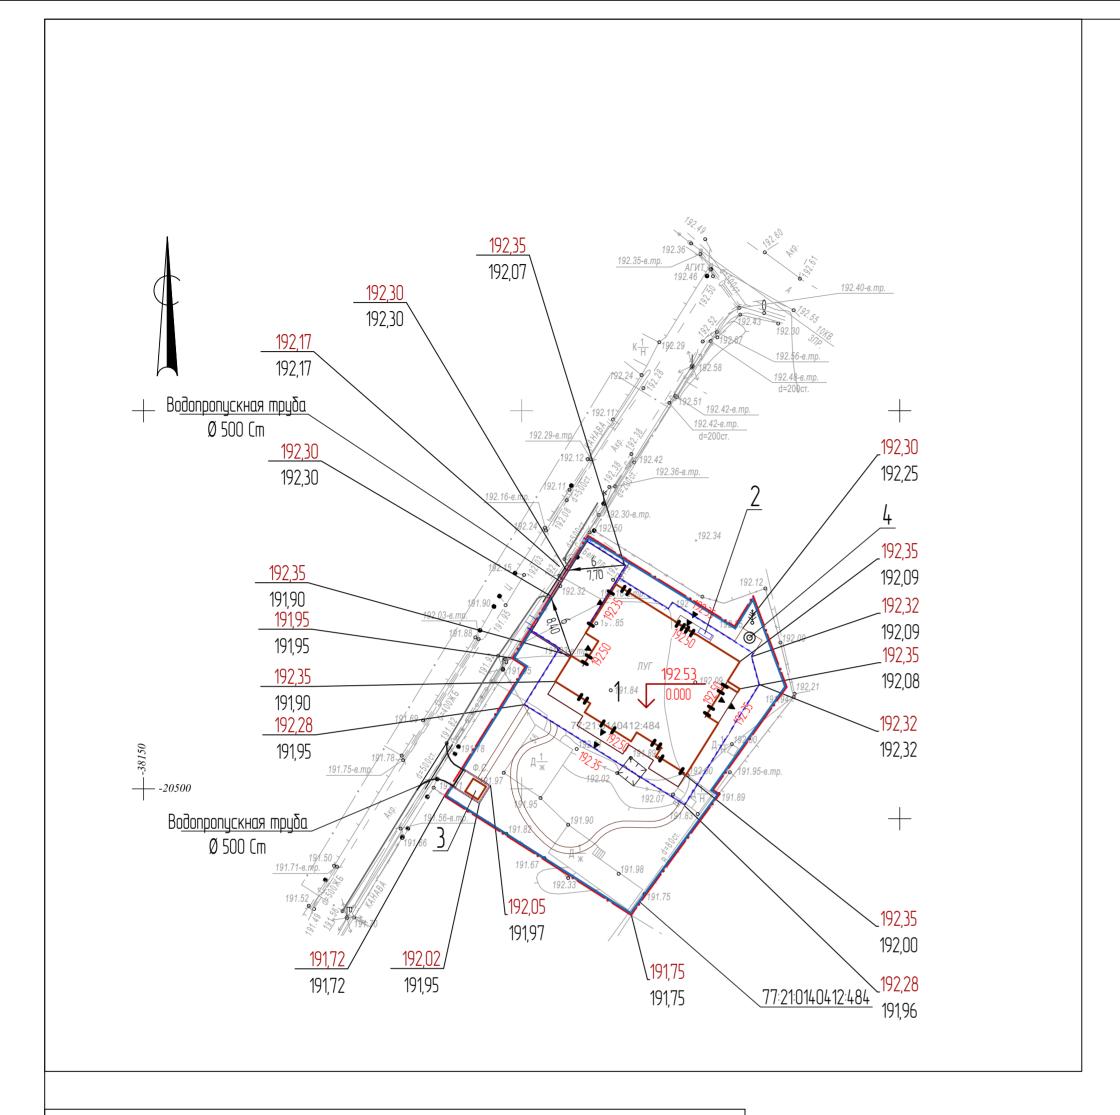

		Ведомость зданий, сооружений и площадок							
	Номер на плане	Наименование	Примечание						
	Проектируемые здания и сооружения								
-	1	Дом							
	2	ДГУ							
n.	3	Септик							
	4	Скважина водоснабжения							


2,00 | 92,00 — Планировочная отметка | 90,20 — Планировочная отметка

– Отметка существующего рельефа

Примечание

** Грунт подлежащий вывозу в отвал
* Грунт растительный подлежащий вывозу или хранению на участке. Мощность растительного слоя грунта подлежащая срезке составляет 0,2 м.

В ведомости не учтены объемы грунта от устройства фундаментов здания и подземных сооружений

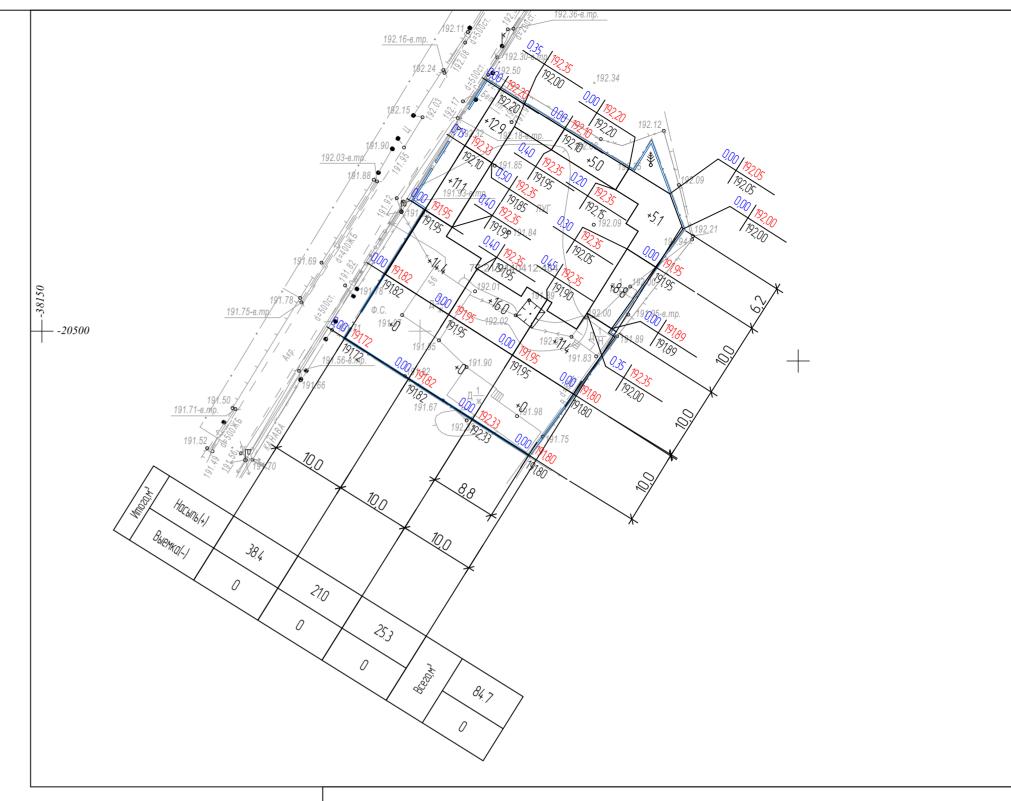


ר ח	7 0		
Ведомость	በስጉኮሥበ	земляных	MULL
	00 DC1 100		IIUCC

Грунт планировки территории Вытесненный грунт от устройства: — фундаментов зданий, сооружений — лоток водоотводный — озеленения (древесно-кустарниковая растительность) — твердых покрытий (стоянка, пешеходная зона тип-2) того с поправкой на уплотнение Ку=1,1 Всего грунта	Количе	Количество, м³			
	Насыпь (+)	Выемка (-)	Примечание		
1 Предварительная срезка растительного грунта с участка		121.4*			
2 Грунт планировки территории	84.7				
3 Вытесненный грунт от устройства:					
– фундаментов зданий, сооружений		-	КЖ		
– лоток водоотводный		2.2			
– озеленения (древесно-кустарниковая растительность)		7.6			
– твердых покрытий (стоянка, пешеходная зона mun-2)		44.3			
Итого с поправкой на уплотнение Ку=1,1	8.5				
Всего грунта	93.2	175.5			
Избыток грунта (отвал)	82.3**				
4 Итого перерабатываемого грунта	175.5	175.5			

						017-03/24 - ГП				
BM.	Кол.уч.	Лист	№ док.	Подипсь	Дата	Индивидуальный жилой дом по адресу: Московская обл., г. Москва, вн. тер. г. поселение Новофедоровское, квартал 58, земельный участок 55				
раб. в.		Дмитрие Жезляев			7.05.25 7.05.25	Генеральный план	Стадия Р	/lucm 3	Листов	
						План организации рельефа (1:500) План земляных масс (1:500)	D-ZEN studio			
	Фолмат 42									

Формат А2

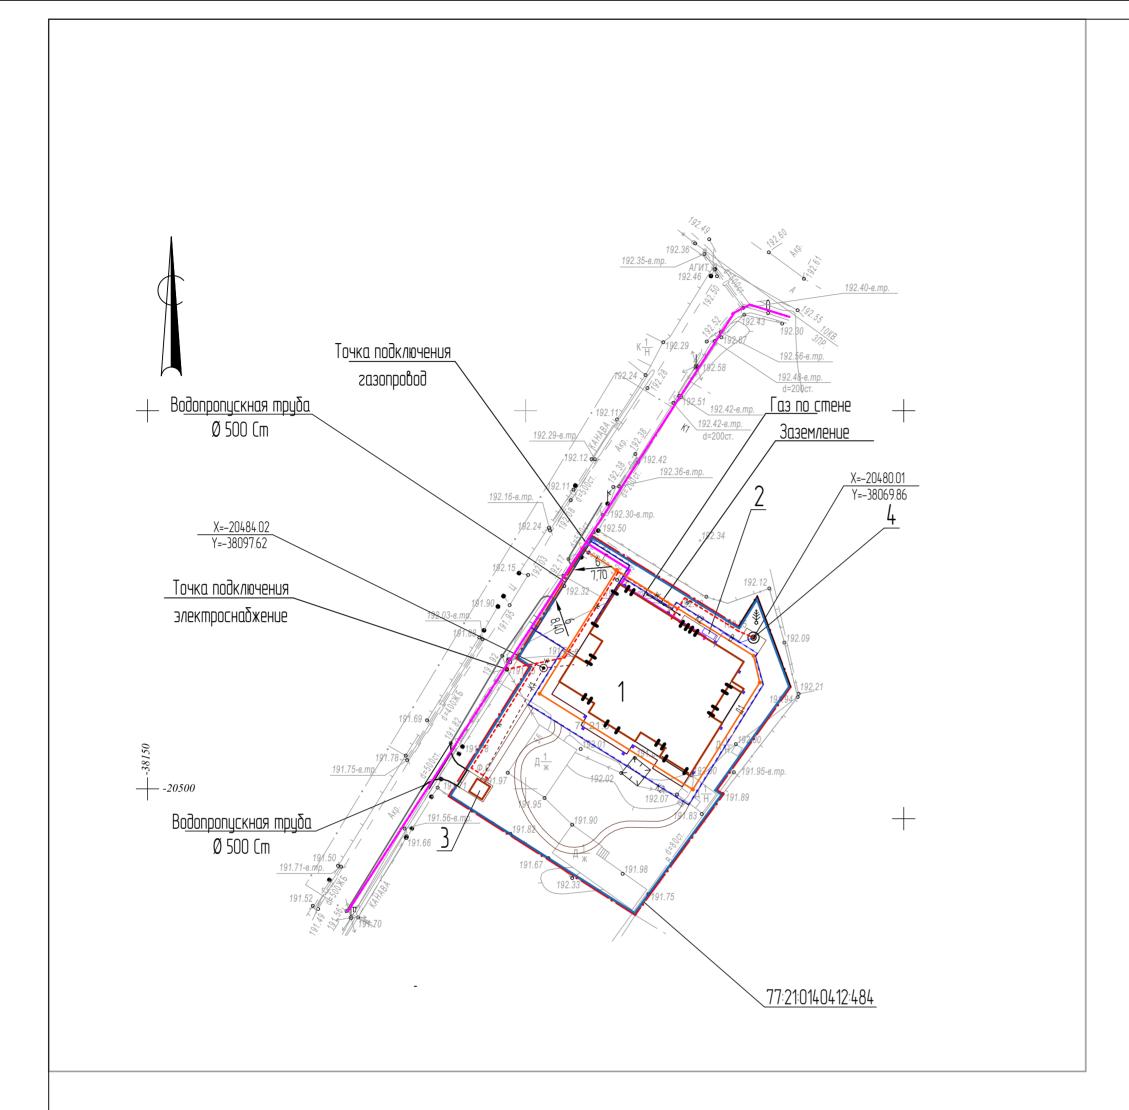

	Ведомость зданий, сооружений и площадок						
Номер на плане	Наименование	Примечание					
Проектируемые здания и сооружения							
1	Дом						
2	ДГУ						
3	Септик						
4	Скважина водоснабжения						

Условные обозначения

-----К1 ---- Сети бытовой канализации в траншее -----W ----- Сеть электроснабжения в траншее -----Г ----- Сеть газоснабжения в траншее ——Г ——— Сеть газоснабжения по стене Водоотводный лоток Ливневая канализация (труба) Ливневая канализация (труба) Дождеприемник Дренажный колодец (накопительный)

Примечание Скважину для водоснабжения (поз.4 по ГП) выполнить до начала производства работ по строительству фундаментной плиты

Систему дренажа и спецификации согласовать с подрядной организвцией

						017-03/24 - ΓΠ				
Изм.	Кол.уч.	/lucm	№ док.	Подилсь	Дата	Индивидуальный жилой дом по адресу: Московская с Новофедоровское, квартал 58, зем		'	. поселение	
Разраб. Пров.		Дмитрие Жезляев			7.05.25 7.05.25	Генеральный план	Стадия	/lucm	Листов	
.,,							P	4		
						Сводный план инженерно-технического обеспечения (1:500)	D–ZEN studio			
							Формар Л	2		

Формат А2

