

# Общая схема трубопровода

HOE

### Помещения D7-6-001/D5-6-001/D22-6-001/D22-5-039

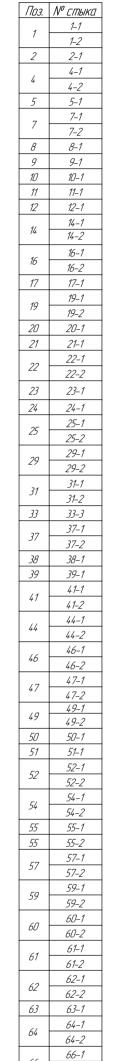

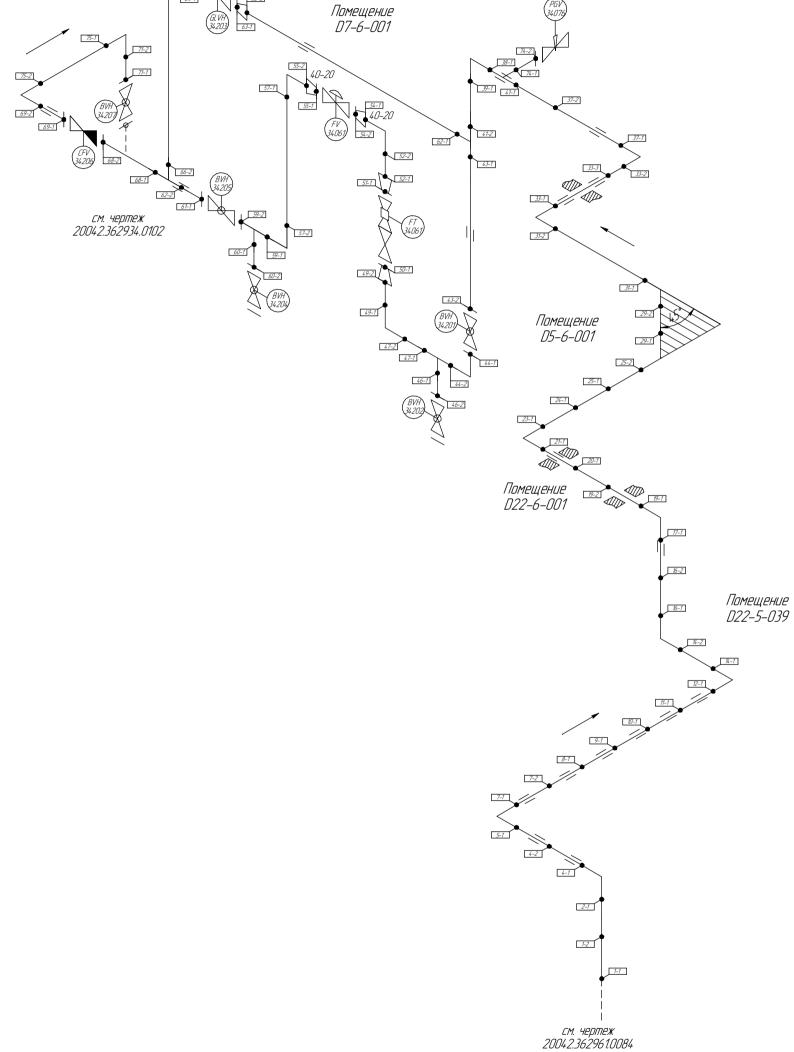

— Трубопровод

Взам. инв.

Подп. и дата

Инв. № подл.

💛 Опора трубопровода

66-2 68-1

68-2 69-1

69–2

71–1

71-2

*75–2* 

71

75

Запорная арматура

— Направление потока среды

• Сварное соединение


=== Номер сварного соединения

						ПНМ-БТП-ИОС-ВСП-ОБ-ТХ-605, ПНМ-БТП-ИОС-ВСП-ОБ-ТХ-341							
Изм.	Кол.цч.	Лист	№док.	Подп.	Дата	Продувочный коллектор факела ВД Ц	в районе О.	5 мез КЗ1Ц	002				
	разработал проверил						Стадия	Лист	Листов				
провед						(40)1. 1/2"-FG-60550-COC-EH 20042.362961.0054		136	235				
						Система топливного газа (№60)	000 «Газпром нефть шельф						

## Схема расположения опор с основными размерами

HOC

Помещения D7-6-001/D5-6-001/D22-6-001/D22-5-039

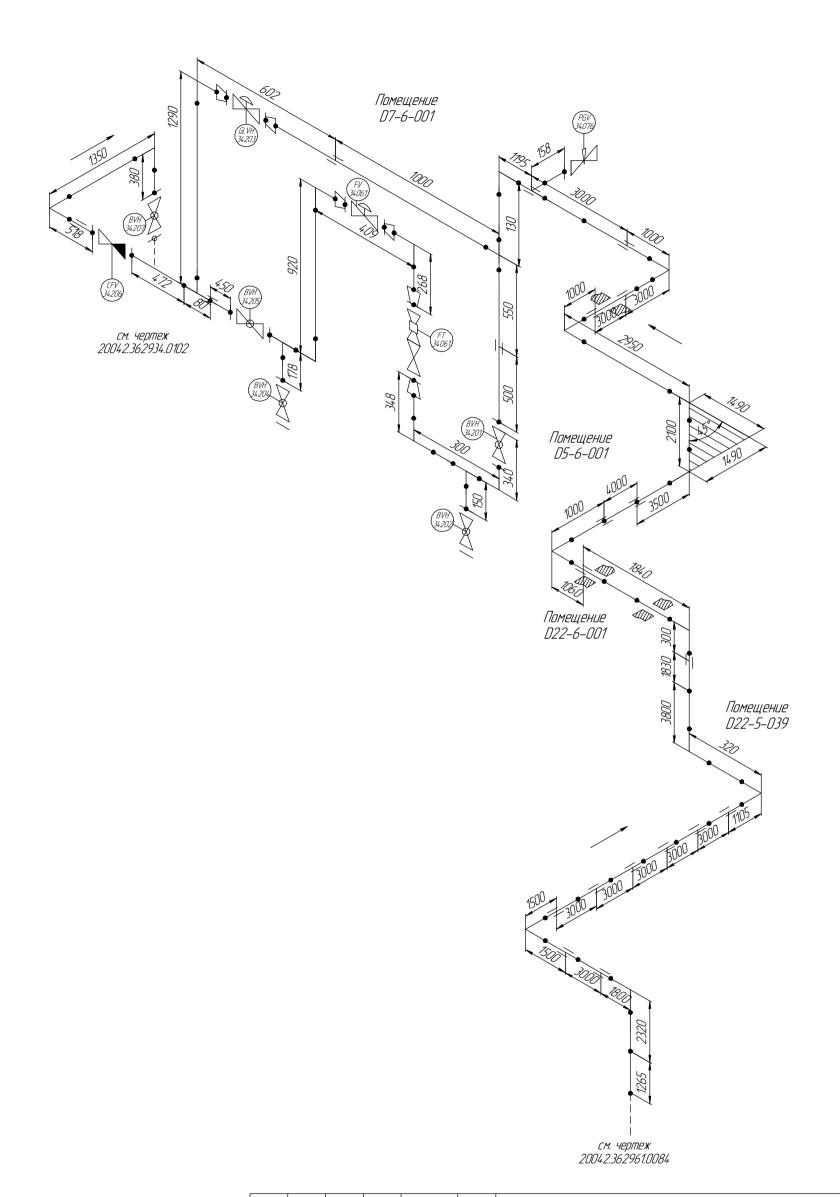

Взам. инв. №

Подп. и дата

Инв. № подл.

						ПНМ-БТП-ИОС-ВСП-ОБ-ТХ-605, ПНМ-БТП-ИОС-ВСП-ОБ-ТХ-341						
Изм.	Кол.цч.	Лист	№док.	Подп.	Дата	Продувочный коллектор факела ВД в районе D5 мез К31002						
разработал проверил				'				(40)1. 1/2"-FG-60550-COC-EH	Стадия	Лист	Листов	
						20042.362961.0054		137	235			
						Система топливного газа (№60)	000 «Га.	зпром неф	ть шельф»			

# Схема замера деталей трубопровода Помещения D7-6-001/D5-6-001/D22-6-001/D22-5-039 Помещение D7-6-001 см. чертеж 20042.362934.0102 Помещение D5–6–001 Помещение D22-6-001 Помещение D5–6–001 1,39...67 – Доступные участки контроля [2...38] – Труднодоступные участки контроля Схема расположения точек контроля отдельных узлов трубопровода см. чертеж 20042.362961.0084

Согласовано

Взам. инв. №

Подп. и дата


Инв. № подл.

						ПНМ-БТП-ИОС-ВСП-ОБ-ТХ-605, ПНМ-	- <i>5111-40</i>	C-BC17-C	75-TX-341
Изм.	Кол.цч.	Лист	№док.	Подп.	Дата	Продувочный коллектор факела ВД и	в районе Д.	5 mea K310	002
разработал						// 0/4 1/2" FC / 0FF0 COC FU	Стадия	Лист	Листов
провер	DUA					(40)1. 1/2"-FG-60550-COC-EH 20042.362961.0054		138	235
			Система топливного газа (Nº60) — 000 «Газпром нефть и						

## Экспликация трубопровода

Помещения D7-6-001/D5-6-001/D22-6-001/D22-5-039



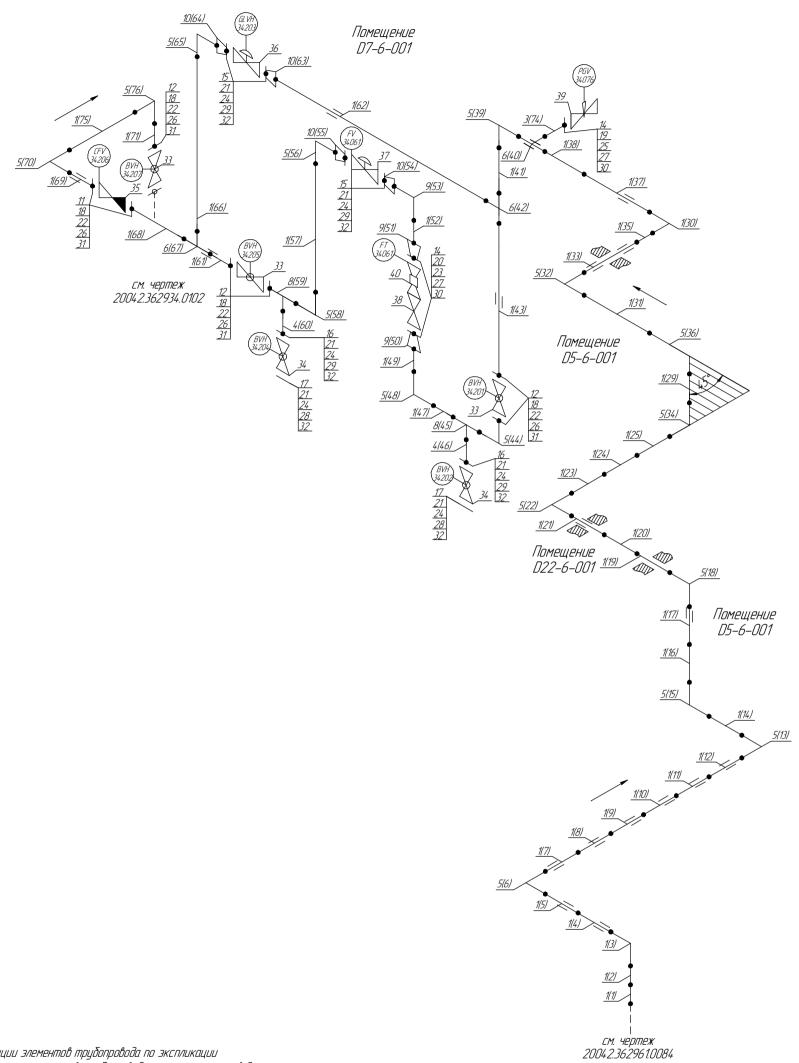

141 – Позиции элементов трубопровода по экспликации
(172) – Позиции элементов трубопровода по исполнительной документации

Согласовано

Подп. и дата

Инв. № подл.

						ПНМ-БТП-ИОС-ВСП-ОБ-ТХ-605, ПНМ-БТП-ИОС-ВСП-ОБ-ТХ-341						
Изм.	Кол.цч.	Лист	№док.	Подп.	Дата	Продувочный коллектор факела ВД С	в районе Д.	15 mea K310	002			
	разработал проверил					// 0/4 1/2" FC / 0FF0 COC FU	Стадия	Лист	Листов			
провед						(40)1. 1/2"-FG-60550-COC-EH 20042.362961.0054		139	235			
						Система топливного газа (№60)	000 «Газпром нефть шельф»					

							Экспли	ІКАЦИЯ ПІР <u>і</u>	убопровода				
	Поз.		Н	ДИМЕНОВ	вание эле	мента		Условный проход	Отбраковочная толщина, мм		периал		Количество
	1		7 Ø4 <i>8,3</i>					40	1,5	Grade 6 N			70400 mm
	3		7 <i>Ø33,4</i>					25	1,5	Grade 6 N		-0175	100 mm
	4		7 <i>Ø25×</i>						20 1,0 10Г2				200 мм 19 шт
	5		d 90° 4					40	1,5		20B		
	6 Тройник 45×7,0							40	1,5		_		2 шт
	7	Tpour	HUK 45×	×7,0–32	P×7,0			<i>40–25</i>	1,5		10Г2		1 шт
	8	Трой	HUK 45×	×7,0–25	5×7,0			40-20	1,0		10Г2		2 шт
	9	Перех	xo∂ 45×	×7,0–32	P×7,0			<i>40–25</i>	1,5		<i>20B</i>		2 шт
	10	Перех	xo∂ 45×	×7,0–25	5×7,0			40-20	1,0		20A		4 шт
	11	Флан	ец 4–4	40-16				40	_		20B		2 шт
	12	Флан	јец 1–4	0-25				40	_		20B		5 шт
	14	Флан	ец DN2	25 PN2	5			25	_		_		3 шт
	15	Флан	<i>ец 2-2</i>	20-40				20	_		20B		4 ШП
	16	Флан	<i>ец 1–2</i>	0-25				20	_		20B		2 шт
	17	Флан	<u>ец</u> 2ЛЦ	DN עסא	120 PN16			20	_		_		2 шт
	18			6-6g *E				-	_	2	OX 13		32 шт
	19			4-6g*E				-	_		_		4 шт
	20			4-6g*E				_	_		_		12 шт
	21			'2-6g*7				_	_	20X13			32 шт
	22		7 M16-6					_	_		OX 13		64 шт
	23		7 M14-6					_	_		m.45		24 шт
	24		7 M12-6					_	_	20X13 Нерж. сталь ПМБ-1			64 шт
	25		7 M14-6					_	_				8 шт
	26				DN40 PN	16		40	_				8 шт
	27	+			DN25 PN2			25	_		1 <u>115  </u> 1115-1		<u> 4 шт</u>
	28				DN20 PN			20	_		1M5-1		<u>2 шт</u>
	29			DN20 P.		0		20	_		1115-7 1M5-1		2 шт 6 шт
	30	+		.013 d14				20					<u> 12 шт</u>
	31			:013 d1b				_	_				<u> 32 шт</u>
	32							-	_				<u>32 шт</u> 32 шт
				·013 d12				-	_	//251			
	33			<u>00 PN10</u>				40	_	Нерж. сталь Нерж. сталь Нерж. сталь			3 шт
	34			<u>oū PN10</u> -				20	_				2 шт
	35			атный і				40	_				1 шт
	36				<u>ций РN16</u>			20	_		к. сталь		1 шт
	37				<u>ций РN16</u>		1/4/	20	-		<u>к. сталь</u>		1 шт
	38				пегулирую		V <i>16</i>	25	-	Углер.	од. стал	Ъ	1 шт
No	39	МОНИЦ	, фольд і	PN25 '	DEXKЛДПДН			25	-	,	к. сталь		1 шт
9	40	Poma	метр М	1еталл	ический Р	PN25		25	-	Нерх	к. сталь		1 шт
Взам. инв.			,									,	
Тодп. и дата							ПНМ-Б	TTT-NOC-BL	TT-05-TX-60 <u>.</u>	5, ПНМ-Б	TTT-VOL	C-BC17-	·0Б-ТХ-34
Падп. ц			Кол.уч. Лист №док. Подп. Дата					бопровод проц	дувки трубопров	,			
	разраб							/40/1. 1/2"-FG-60550-COC-EH			падия	Лист	Листов
<u> </u>	провер	ЦЛ							1-60550-LUL-EH 62961.0054			140	235
100									DZ 70 1.00J4			14U	
Инв. № подл.							CL	ІСТЕМА ТОПЛЬ	вного газа (№60	7) (	700 «Газ	пром не	фть шельф»

Согласовано