

Схема расположения опор с основными размерами Помещение D22-5-039 (20)3/4"-FG-60538-COC-EH (25)1"-FG-60538-COC-EH 086 (40)1. 1/2"-FG-60538-COC-EH 14.70 (40)1. 1/2"-FG-60538-D0A (20)3/4"-FG-60538-COC-EH см. чертеж 20041.362961.0004 см. чертеж 20042.362961.0084 ПНМ-БТП-ИОС-ВСП-ОБ-ТХ-605, ПНМ-БТП-ИОС-ВСП-ОБ-ТХ-341 Продувочный коллектор факела ВД в районе N1 X19001 Дата Изм. Кол.44. Лист Мдок. Подп. Листов разработал (40)1. 1/2"-FG-60538-COC-EH, (40)1.1/2"-FG-60538-DOA \ **CMADU**Я /lucm (25)1"-FG-60538-COC-EH, (20)3/4"-FG-60538-COC-EH проверил 172 235 20042.362961.0082 000 «Газпром нефть шельф» Система топливного газа (Nº60)

Согласовано

UHB.

Взам.

№ подл.


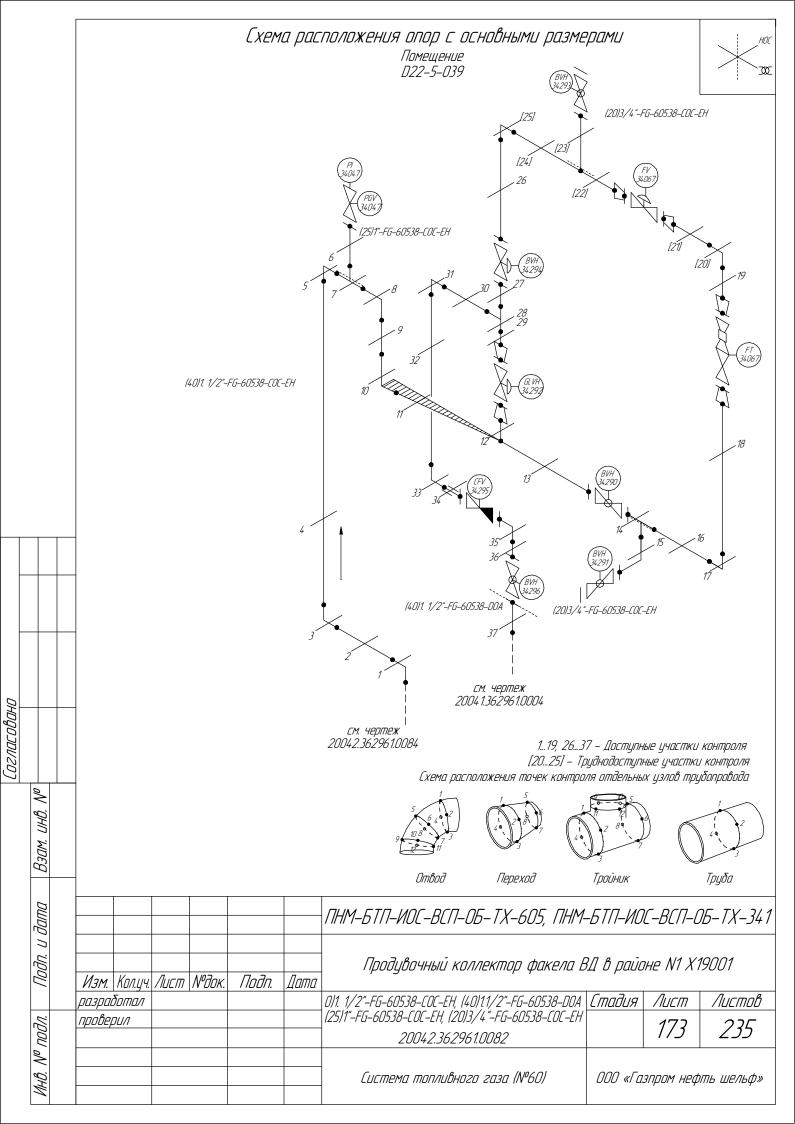


Схема расположения опор с основными размерами Помещение D22-5-039



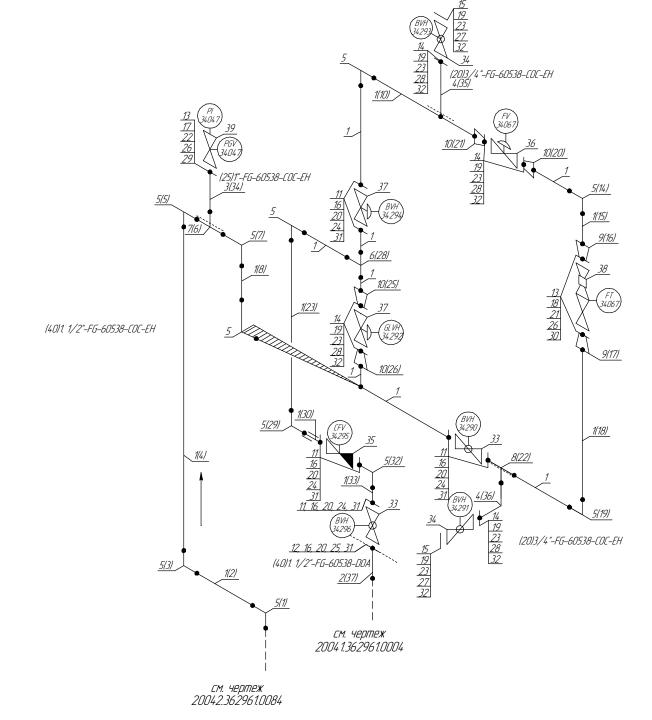

1...39 — Позиции элементов трубопровода по экспликации (1...37) — Позиции элементов трубопровода по исполнительной документации

Согласовано

UHB.

Взам.

№ подл.

	72 . ,	,,,,,,,,,,,,,,,,,,,,,,,,,,,,,,,,,,,,,,,	,00 3/10/		,,,,,,,,,,,,,,,,,,,,,,,,,,,,,,,,,,,,,,,	. ,,,,	omanensis obignermages						
							- ПНМ-БТП-ИОС-ВСП-ОБ-ТX-605, ПНМ-БТП-ИОС-ВСП-ОБ-ТX-						
	Изм.	Кол.цч.	Лист	№док.	Подп.	Дата	Продувочный коллектор факела В	ВД в райо	IHE N1 X1	19001			
	разработал						011. 1/2"-FG-60538-COC-EH, (4011.1/2"-FG-60538-DOA (2511"-FG-60538-COC-EH, (2013/4"-FG-60538-COC-EH	Стадия	Лист	Листов			
,	проверил								174	235			
							20042.362961.0082		1/4	ررے			
							Система топливного газа (№60)	000 «Га.	зпром неф	ть шельф»			

Экспликация трубопровода

Отбраковочная

ПОЛЩИНО, ММ

1,5

1,5

1,5

1,0

1,5

1,5

1,5

1,0

1,5

1,0

Материал

Grade 6 Nace MR-0175

10X17H13M2T

Grade 6 Nace MR-0175

10Г2

20B

10Г2

10Г2

20B

20A

ПНМ-БТП-ИОС-ВСП-ОБ-ТХ-605, ПНМ-БТП-ИОС-ВСП-ОБ-ТХ-341

Продувочный коллектор факела ВД в районе N1 X19001

/lucm

175

000 «Газпром нефть шельф»

Листов

235

0/1. 1/2"-FG-60538-COC-EH, (40)1.1/2"-FG-60538-DOA | **Стадия** |

(25)1"-FG-60538-COC-EH, (20)3/4"-FG-60538-COC-EH

20042.362961.0082

Система топливного газа (Nº60)

Количество

9490 MM

100 MM

500 MM

200 MM

11 шт

1 шт

1 шт

1 шт

2 шт

4 ШП

Условный

ססססח

40

40

25

20

40

40

40-25

40-20

4*0–25*

40-20

Поз.

1

2

3

<u>4</u> 5

6

8

9

10

Согласовано

UHB.

Взам.

и дата

Подп.

№ подл.

Изм. Кол.44. Лист Мдок.

разработал

проверил

Дата

Подп.

Наименование элемента

Τργδα Φ48,3×7,14

Τριγδα \$33,4×6,35

Отвод 90° 45×7,0

Тройник Ф45×7,0

Тройник \$45×7,0-32×7,0

Тройник \$45×7,0-25×7,0

Переход 45×7,0-32×7,0

Переход 45×7,0-25×7,0

Τρ*ψδα Φ*45×2,5

Τρ*υδα Φ25×7,0*

11	Фланец DN40, PN16	40	-	20B	7 шт
12	Фланец DN40, PN25	40	-	20B	1 шт
13	Фланец DN25, PN20	25	-	-	4 шт
14	Фланец DN20, PN16	20	_	20B	6 шт
15	Фланец глухой DN20, PN25	20	_	20B	2 шт
16	Шпилька M16-6g*80	_	-	20X13	32 шт
17	Шпилька M14-6g*80	-	-	20X13	8 шт
18	Шпилька M14-6g*65	-	-	Нерж. сталь	8 шт
19	Шпилька M12-6g *70	_	-	20X13	24 шт
20	Гайка М16-6Н	-	-	20X13	64 шт
21	Гайка М14–6Н	-	-	Ст.45	16 шт
22	Гайка М14–6Н	-	_	Нерж. сталь	16 шт
23	Гайка М12-6Н	_	-	12X18H10T	48 шт
24	Прокладка SP-013 DN40, PN16	40	-	ПМБ-1	7 шт
25	Прокладка DN40, PN16	40	-	ПМБ-1	1 шт
26	Прокладка SP-013 DN25	25	_	ПМБ-1	4 шт
27	Прокладка SP-013 DN20, PN16	20	-	ПМБ-1	2 шт
28	Прокладка DN2O, PN16	20	-	ПМБ-1	6 шт
29	Втулка SP-013 d16, L50	_	-	_	8 шт
30	Втулка SP-013 d14, L48	_	-	_	8 шт
31	Втулка SP-013 d14, L46	_	-	_	32 шт
32	Втулка SP-013 d12, L42	_	-	_	24 шт
33	Кран шаровой DN4O, PN16	40	_	Нерж. сталь	2 шт
34	Кран шаровой DN20, PN16	20	_	Нерж. сталь	2 шт
35	Клапан обратный PN16	40	_	_	1 шт
36	Клапан регулирующий PN16	20	_	-	1 шт
37	Клапан регулирующий РN16	20	_	Нерж. сталь	2 шт
38	Ротометр DN25	25	_	_	1 шп
39	Монофланцевый трехклапанный манифольд DN25	25	-	-	1 шт