

		4-6
		4-7
	6	6-1
	D	6-2
	8	8–1
	0	8-2
	10	10-1
	10	10-2
	12	12-1
	12	12-2
	13	13-1
	15	15-1
	15	15-2
	17	17-1
	//	17-2
	18	18-1
	19	19-1
		19-2
	20	20-1
	²⁰	21-1
	Z /	21-2

Взам. инв. №

Поз. № стыка

1-2 2-1 3-1 3-2 3-3 4-1 4-2

4-3 4-4 4-5

> — Трубопровод > Опора трубопровода

Запорная арматура

— Направление потока среды

• Сварное соединение

1-1	Номер сварного соединения

						ПНМ-ТБП-ИОС-ВСП-ОБ-ТХ-313 ПНМ-ТБП-ИОС-ВСП-ОБ-ТХ-313					
Изм	Колич	Nucm	№док.	Подп.	Дата	Трубопровод отвода газа от X31003 к V31004					
разрац провер	δοπαл	TIGETTI	TOOK.			(250)10"-PG-31514-C0C-A/ 20042.362931.0066	Стадия	Лист 61	Листов 235		
						Система сжатия газа (Nº31)	000 «Га.	зпром неф	ть шельф»		

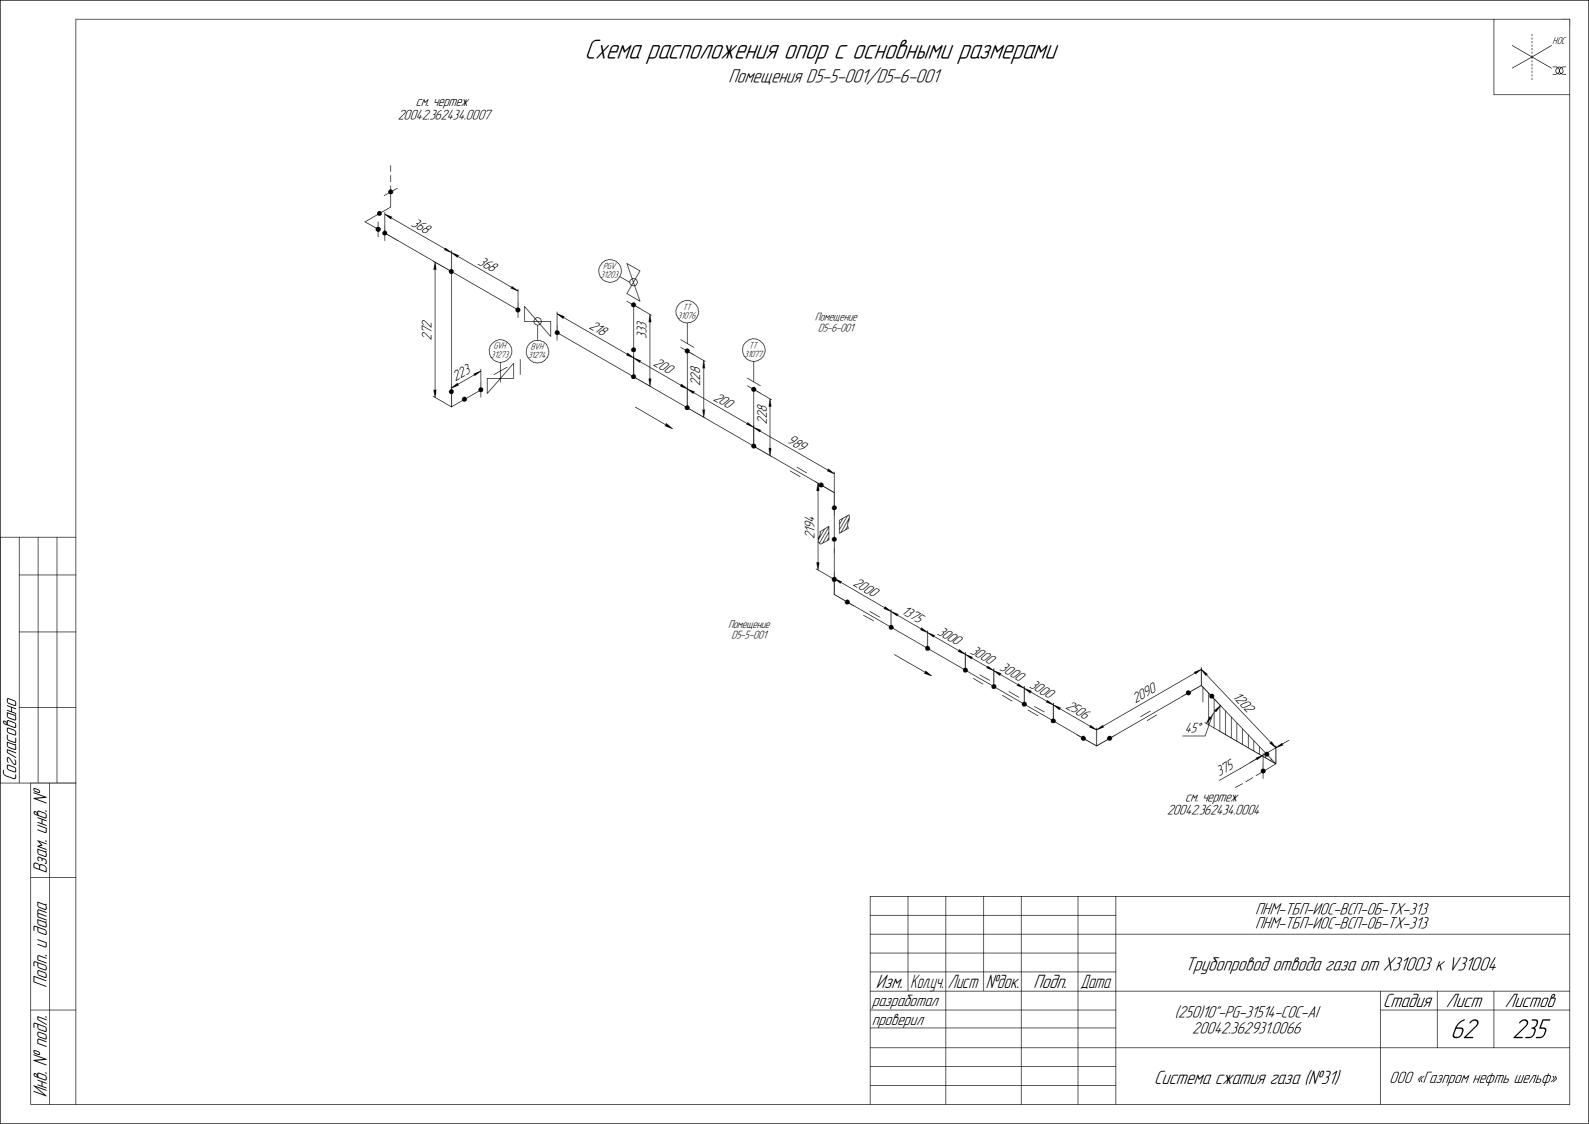



Схема замера деталей трубопровода Помещения D5-5-001/D5-6-001



000 «Газпром нефть шельф»

Листов

235

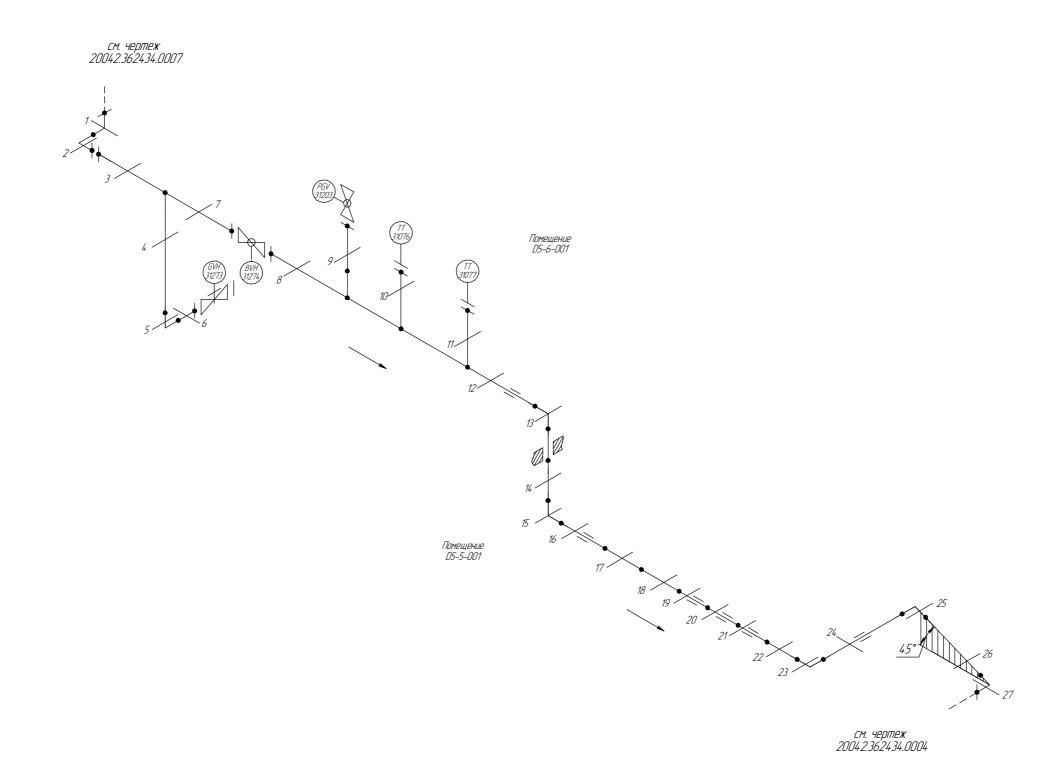

1..4 – Доступные участки контроля [5]...[20] – Труднодоступные участки контроля

Схема расположения точек контроля отдельных узлов трубопровода



Отвод

Вэам. инв. №


Инв. № подл.




Переход



Тройник

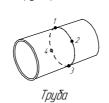

						ПНМ-ТБП-ИОС-ВСП-ОВ	5-TX-313			
						ПНМ-ТБП-ИОС-ВСП-ОВ	n-1X-313			
						Τρуδοπροβοд οπβοдα газа οπ Χ31003 κ V31004				
Изм.	Кол.цч.	Лист	№док.	Подп.	Дата					
разрац	δοπαл					(250)10"-PG-31514-(0C-Al 2001, 2 36 2931 0066	Стадия	Лист		
провед	проверил (250)10 -PG-31514-LOL-AI 20042.362931.0066							63		
			כט							
						Система сжатия газа (№31)	000 «Га.	зпром неф	מחול	

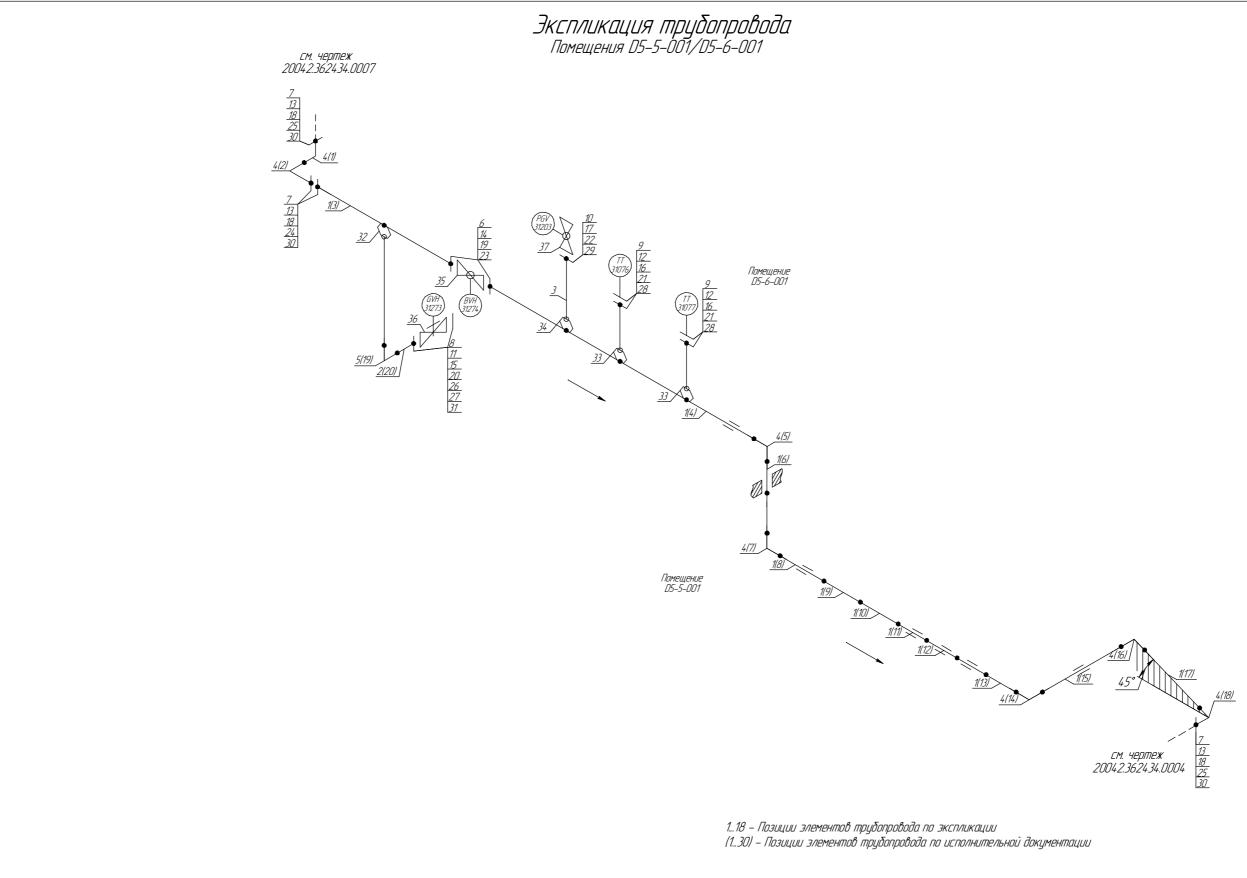

Инв. № подл.

						Система сжатия газа (Nº31)	000 «Газпром нефть шел						
проверил					(250)10"-PG-31514-COC-Al 20042.362931.0066	2,,,,,,,,,,,,,,,,,,,,,,,,,,,,,,,,,,,,,,	64	235					
разрай							Стадия Лист Лист		Листов				
Изм.	Кол.цч.	Лист	№док.	Подп.	Дата	Трубопровод отвода газа от	X31003 i	k <i>V31004</i>	2				
						ПНМ-ТБП-ИОС-ВСП-ОЕ ПНМ-ТБП-ИОС-ВСП-ОЕ	ПНМ-ТБП-ИОС-ВСП-ОБ-ТХ-313 ПНМ-ТБП-ИОС-ВСП-ОБ-ТХ-313						

Экспликация трубопровода

Отбраковочная

ПОЛЩИНО, ММ

3,0

1,5

Материал

20ФА

200

Количество

23620 mm

435 MM

Условный

проходп

250

50

Наименование элемента

Τρ<u>υ</u>δα *Φ273×10,0*

Труба *Ф*57×8,0

Поз.

Согласовано

UHB.

Взам.

Подп. и дата

№ подл.

3	Труба Ø33,4×6,35	30	1,5	Grade 6 Nace MR-0175	333 MM
4	Отвод 90° 273×10,0	250	3,0	20A	7 шт
5	Отвад 90° 57×8,0	50	1,5	200	1 шт
6	Фланец 1–250–16	250	_	20B	2 шт
7	Фланец DN250, PN 16	250	-	Нерж. сталь	4 ШП
8	Фланец DN50, PN 16	50	_	12X18H10T	1 шт
9	Фланец DN40, PN 16	40	-	Нерж. сталь	2 шт
10	Фланец DN25, PN 20	25	_	Нерж. сталь	1 шт
11	Фланец глухой DN50, PN16	50	-	Нерж. сталь	1 шт
12	Фланец глухой DN4O, PN16	40	-	20B	2 шт
13	Шпилька M24-6g*120	-	-	Нерж. сталь	48 шт
14	Шпилька M24×120 DIN976/B	_	-	A320 L7	12 шт
15	Шпилька М16-6д*80	_	-	20X13	8 шт
16	Шпилька M16×80 DIN976/B	_	_	A320 L7	8 шт
17	Шпилька М14–6д*80	_	-	Нерж. сталь	4 ШП
18	Гайка М24-6Н	_	-	20X13	96 шт
19	Гайка M24 DIN934	_	-	A194-7	24 шт
20	Гайка М16-6Н	_	_	20X13	16 шт
21	Гайка M16 DIN934	-	-	A194-7	16 шт
22	Гайка М14-6Н	_	-	Нерж. сталь	8 шт
23	Пракладка DN250 PN16	250	-	ПМБ-1	2 шт
24	Пракладка DN250 PN16	250	-	ПМБ-1	1 шт
25	Прокладка SP-013 DN250 PN16	250	-	ПМБ-1	2 шт
26	Пракладка SP-013 DN50 PN16	50	-	ПМБ-1	1 шт
27	Пракладка DN50 PN16	50	-	ПМБ-1	1 шт
28	Прокладка DN40 PN16	40	-	ПМБ-1	2 шт
<u> 29</u>	Прокладка SP-013 DN25 PN20	25	-	ПМБ-1	1 шт
30	Втулка SP-013 d24, L67	_	_	_	24 шт
31	Втулка SP-013 d16, L46	_	-	-	4 шт
32	Вварыш DN50 PN40	50	-	20B	1 шт
33	Вварыш DN40 PN40	40		20B	2 шт
34	Вварыш DN25 PN40	25	_	<i>20B</i>	1 шт
35	Кран шаровый фланцевый DN250, PN16	250	6,5	08X18H10T	1 шт

ПНМ-ТБП-ИОС-ВСП-ОБ-ТХ-313 ПНМ-ТБП-ИОС-ВСП-ОБ-ТХ-313 Трубопровод отвода газа от X31003 к V31004 Изм. Кол.цч. Лист №док. Подп. Дата Листов разработал /lucm Стадия (250)10"-PG-31514-COC-A/ проверил 65 235 20042.362931.0066 Система сжатия газа (Nº31) 000 «Газпром нефть шельф»

Поз.	Наименование элемента	Условный проход	Отбраковочная толщина, мм	Материал	Количество
36	Задвижка клиновая полнопроходная ручная фланцевая PN50 PN25 (class 150)	50	-	Нерж. сталь	1 шт
37	Монофланц. трехклап. манифольд PN25 PN25 (class 150)	25	_	Нерж. сталь	1 шт

Зано				
<i>огласовано</i>				
7	0/ 1/	// 		
	0	UHD: I		
	C	ВЗАМ. ИНО.		

Подп. и дата

Инв. № подл.

						ПНМ-ТБП-ИОС-ВСП-ОБ-ТХ-313 ПНМ-ТБП-ИОС-ВСП-ОБ-ТХ-313					
Изм.	Кол.цч.	Лист	№док.	Подп.	Дата	Трубопровод отвода газа от	X31003 i	k V31004	<u>′</u>		
	ιδοπαл					/250/40" DC 3454/ COC AI	Стадия	Лист	Листов		
прове	проверил					(250)10"-PG-31514-COC-AI 20042.362931.0066		66	235		
					Система сжатия газа (№31)	000 «Газпрам нефть шельф»					