结构设计总说明

1				I	程概	况				
建设地点	东莞市'	常平镇金	<u>:</u> 美村							
功 能	住宅	\square	商业		厂房		实验基地		其他	
层 属	低多层		高层	\square	单建地下室		地下车库			
主体结构材料	混凝土	\square	砌体		钢					
主体结构类型	框架		框— 剪		剪力墙	\square	部分框支		筒体	
土体结构关型	砌体		板柱 墙		异形柱框架					
基础类型	独基		筏基		桩基	\square	复合桩基			
主体结构层数	19F						梁最大	跨度	9.100m	
主体结构高度	59.000r	n								

2	自然条件					
2.1		风压、雪压、地震烈度、场地标准冻深				
基本风压(kN /m²) 房屋高度不大于60m 时为(50年一遇):				0.57		
		房屋高度大于60n	房屋高度大于60m时为(100年一遇):			
	地面粗糙度类别	С				
50年一遇基本雪压(kN/m²)		/	雪荷载准永久系数分区		/	
抗震设防烈度		六度	设计基本地震加速度值		0.05g	
设计地震分组		第一组	多遇地震设计特征周期(s)		0.45	
多遇地震影响系数最大值		0.04	建筑场地类别		Ф ^{RH} 类	
	结构的阻尼比	5%				
2.2	2.2 工程地质勘察报告及其主要内容					

		和初时压压	J/0					
2.2		工程地质勘察报告及其主要内容						
名称及编号		《金汀湾勘察 岩土	《金汀湾勘察 岩土工程勘察报告》					
编制	日期	二〇二四年六月						
地质勘察单位		江西核地勘测设计	十有限公司					
场地简单描述		按地层成因类型和	岩土层性质,场区内地层	:自上而下分为:第四系人工填土层((Q4ml)、第四系			
		冲积层(Q4al)、	第四系残积层(Q4el)	及震旦系(乙)基岩。				
	名称。编制地质甚	名称及编号 编制日期 地质勘察单位	2.2 名称及编号 《金汀湾勘察 岩土编制日期 二〇二四年六月 地质勘察单位 江西核地勘测设设 场地简单描述 按地层成因类型和	2.2 工程地质期 名称及编号 《金汀湾勘察 岩土工程勘察报告》 编制日期 二〇二四年六月 地质勘察单位 江西核地勘测设计有限公司 按地层成因类型和岩土层性质,场区内地层	2.2 工程地质勘察报告及其主要内容 名称及编号 《金汀湾勘察 岩土工程勘察报告》 编制日期 二〇二四年六月 地质勘察单位 江西核地勘测设计有限公司			

		旋挖、钻(冲)灌注桩				
土(岩)层序号	 土(岩)层名称及状态	桩侧磨阳 力特征值	桩的端阻力特征值qpa(kPa)			
_(1//// V	_ (1) / _	桩侧摩阻力特征值 qsa(kPa)	LD	L>15		
1	杂填土	8	_	_		
2-1	粉质粘土	20	_	_		
2-2	淤泥质土	8	_	_		
2-3	粉质粘土	14	_	_		
2-4	中砂	20	_	_		
2-5	粉质粘土	14	_	_		
2-6	淤泥质土	8	_	_		
3	砂质黏性土	26	_	_		
4-1	全风化片麻岩	60	500	700		
4-2	强风化片麻岩	80	800	1000		
4-3	中风化片麻岩	_	frk=27MPa	(天然); frk=24MPa(饱和)		
地下水类型	赋存于土层中的孔隙	水、基岩裂隙水	地下水埋深	0.6~1.60m		
亢浮(防水)设计水位	场地西南角路面标高6	.00m (绝对标高)	地下水侵蚀性	场地地下水对砼结构具微腐蚀性, 对钢筋混凝土结构中的钢筋具微腐蚀;	 性	
土层液化状况	拟建场地位于抗震设 一般建筑可不进		1 地下小区域性	场地土对混凝土结构具弱腐蚀性, 对钢筋混凝土结构中的钢筋具微腐蚀	—— 性	

本子项建筑物室内地面标高±0.000所对应的绝对标高为 6.900 本子项为 剪力增结构 ,设计使用年限为50年,结构安全等级为 二级,结构重要性系数为 1.0。 本子项建筑抗震设防类别为 丙 类,抗震设防烈度为 <u>六</u> 度,框架抗震等级为 四 级,剪力增抗震等级为 四 级。
本子项建筑抗震设防类别为 丙 类,抗震设防烈度为 <u>六</u> 度,框架抗震等级为 <u>四</u> 级,剪力墙抗震等级为 <u>四</u> 级。
. NI
本子项建筑建筑场地类别 <u>Ф^{RI}</u> 类, 多遇地震设计特征周期 <u>0.45</u> s
本子项基础设计等级为 <u>乙</u> 级。
本子项建筑耐火等级详建筑施工图。
本子项建筑整体计算的 <u>嵌固部位为顶板</u> ,底部加强区范围详各子项图纸。
本子项防水等级为一级,地下室底板、侧壁、顶板及消防水池的抗渗等级为P8。
本子项结构层数为 <u>19</u> 层,结构高度 <u>59.000</u> m,梁最大跨度为 <u>9.100</u> m。


4	设计采用的主要标准及法规				
4.1	国家	国家及行业标准			
《建筑	结构可靠度设计统一标准》GB50068-2018	混凝土结构通用规范(GB55008-2021)			
《建筑	工程抗震设防分类标准》GB50223-2008	建筑与市政工程抗震通用规范(GB 55002-2021)			
《建筑	结构荷载规范》GB5009-2012	建筑与市政工程地基基础通用规范(GB 55003-2021			
《混凝	土结构设计规范》GB50010-2010(2015年版)	钢结构通用规范(GB 55006-2021)			
《建筑	抗震设计规范》GB50011-2010 (2016年版)	砌体结构通用规范(GB 55007-2021)			
《钢结	构设计标准》GB 50017-2017	建筑与市政工程防水通用规范(GB 55030-2022)			
《混凝	土异形柱结构技术规程》JGJ149-2017	建筑防火通用规范(GB 55037-2022)			
《建筑	地基基础设计规范》GB50007—2011				
《建筑	地基处理技术规范》JGJ79-2012				
《建筑	桩基技术规范》JGJ94-2008				
《地下	工程防水技术规范》GB50108-2008				
《砌体	结构设计规范》GB50003-2011				
《建筑	设计防火规范》GB50016-2018				
《高层	建筑混凝土结构技术规程》JGJ3-2010				
《预应	力混凝土管桩技术标准》JGJ/T406-2017				
《工程	结构通用规范》GB55001—2021				
4.2					
 ●《 东莞	· 市建筑工程质量通病防治手册》(2019年版)				


┃●本工程按现行国家及地方设计标准进行设计,施工时除应遵守本说明及各设计图纸外,尚应严格执行国家及工程所在地区的 有关规范和规程。


5		设计	分析程序
程	序名称	有效版本	编制单位
SATW	E V1.2.1	V1.2.1	中国建筑科学研究院
JCCAI	D V1.2.1	V1.2.1	中国建筑科学研究院
YJK (1.8.3版)	1.8.3	北京盈建科软件股份有限公司

6		设计	采用的楼					
	部 位		«N/m²)	部 位	活荷载(k	N/m²		
	住宅,旅馆,办公楼	2.0	~	一般的厨房	2.0	~		
幼	儿园,阅览室,会议室	2.0		餐厅的厨房	4.0			
教	室,餐厅,一般资料室	2.5		卫生间	2.5	~		
影剧	引院,有固定座位的看台	3.0		幼儿园、教室的卫生间	2.5			
	公共洗衣房	3.0		餐厅、影剧院的卫生间	2.5			
B	个梯教室,微机电脑房	3.0		商店、展览厅的卫生间	2.5			
	商店、展览厅	3.5		健身房、舞厅的卫生间	2.5			
	无固定座位的看台	3.5		设座厕及浴缸的卫生间	4.0	~		
健	身房、演出舞台、舞厅	4.0		有分隔的蹲厕公共卫生间	8.0			
书库	(书架高度(20n)、档案/	库 5.0		人流可能密集的楼梯及相连走道	3.5	~		
	储藏室	5.0		住宅、旅馆、办公楼的一般阳台	2.5	~		
	密集柜书库	12.0		住宅、旅馆、办公楼的公共阳台	3.5			
电梯机	几房、通风机房、空调机房	\$ 8.0	✓	幼儿园、教室的阳台	3.5			
	制冷机房	8.0		电梯吊钩荷载	30kN	~		
水泵	房、变配电房、发电机房	10.0	✓	上人屋面	2.0	~		
	车库及车道	4.0		不上人屋面	0.5	~		
	种植顶板	3.5		人防报警室、屋面待救平台	2.0	~		
	施工或检修集中荷载	1.0kN	✓	栏杆顶部的水平荷载	1.0kN/m	~		

NO-NED X NA	1.000	<u> </u>	P II MANAGET IN IA	11.01(17)111
汽车通道机停车库:				
(1)单向板楼盖(板跨不小于2r	n):		(2)双向板(板跨不小于6m)或无率	R楼盖(柱网不小于6mx6m)
小客车	4.0		小客车	2.5
消防车	35.0		消防车	20.0
小客车活荷载仅适用于停放少于	9座的客车;消防车	作活荷载适用		
●室内±0.000楼板考虑施工临时均	載,临时堆載①01	kN/m²(此;	允许荷载为建筑面层未做时的临时堆载).
●高低跨屋面允许堆载为4.0kN/m	2			
安装太阳能集热器的屋面安装荷载	 为2.0kN /m² (集	热器的等效荷	· 持載)。	
◆楼面进行二次装修时,应将原有面。	层铲除,面层铲除后	允许装修荷载	为1.0kN/m²。	
KMEN-XXIII, ENANIM				

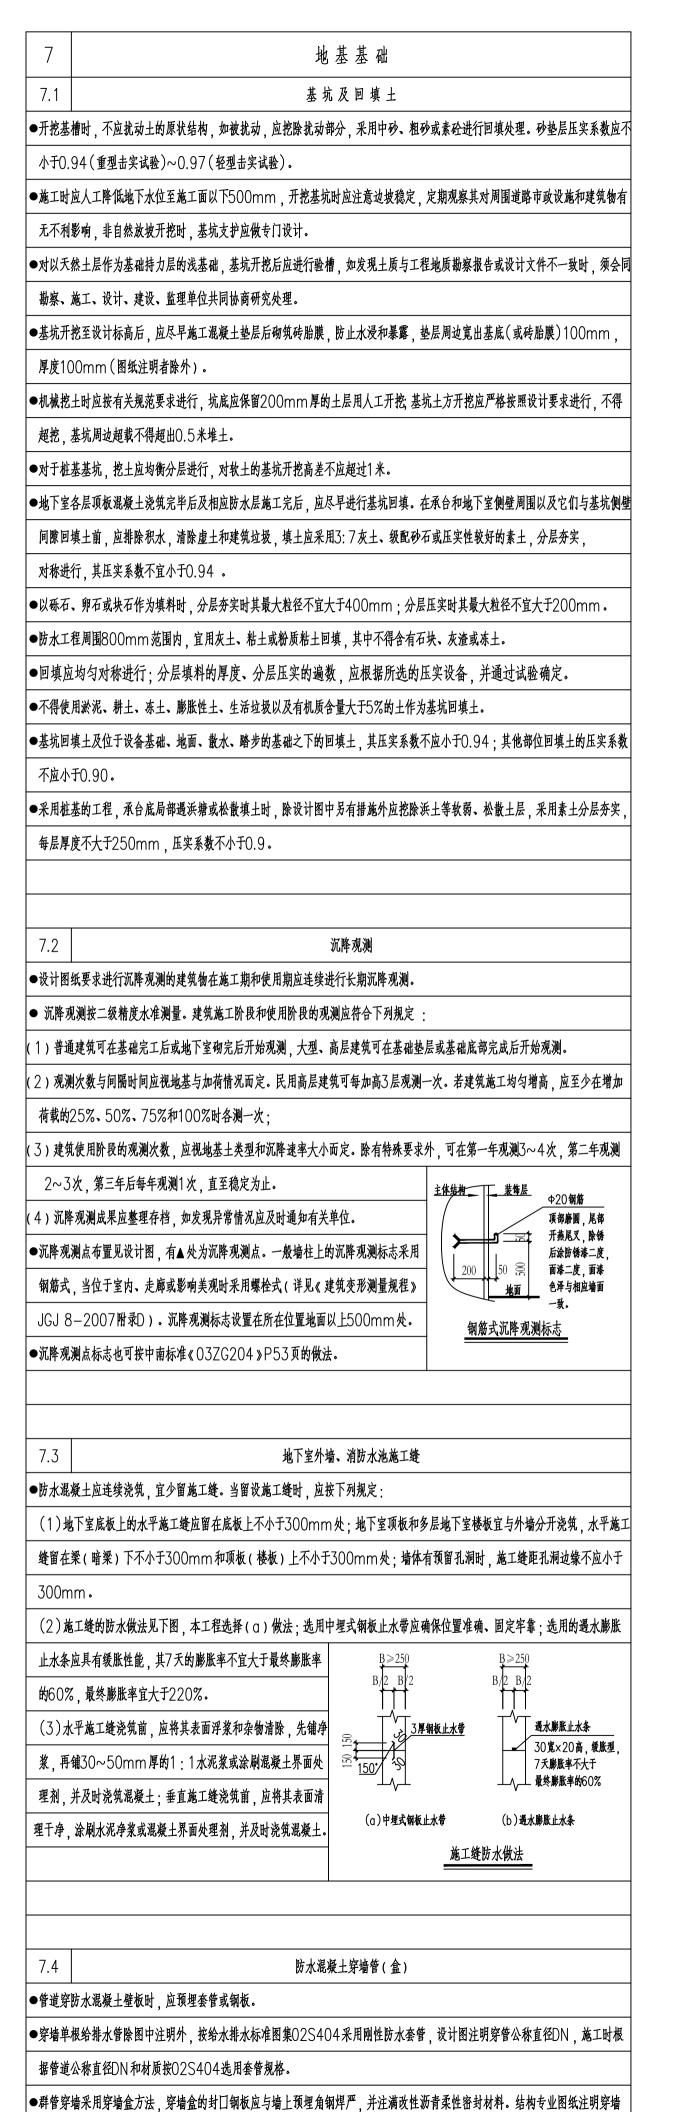

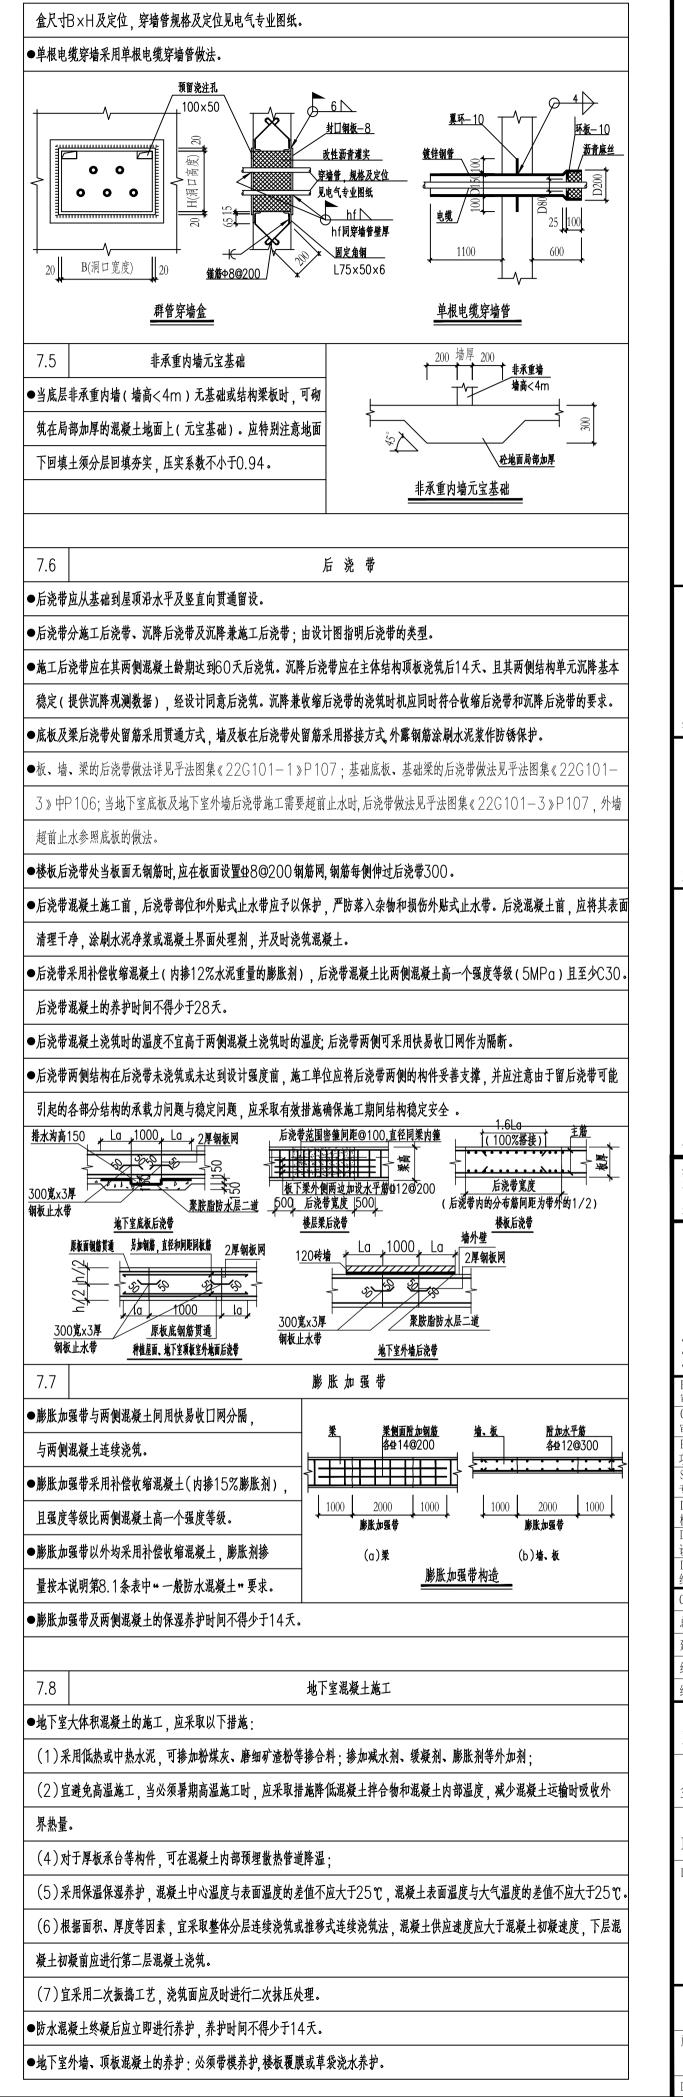

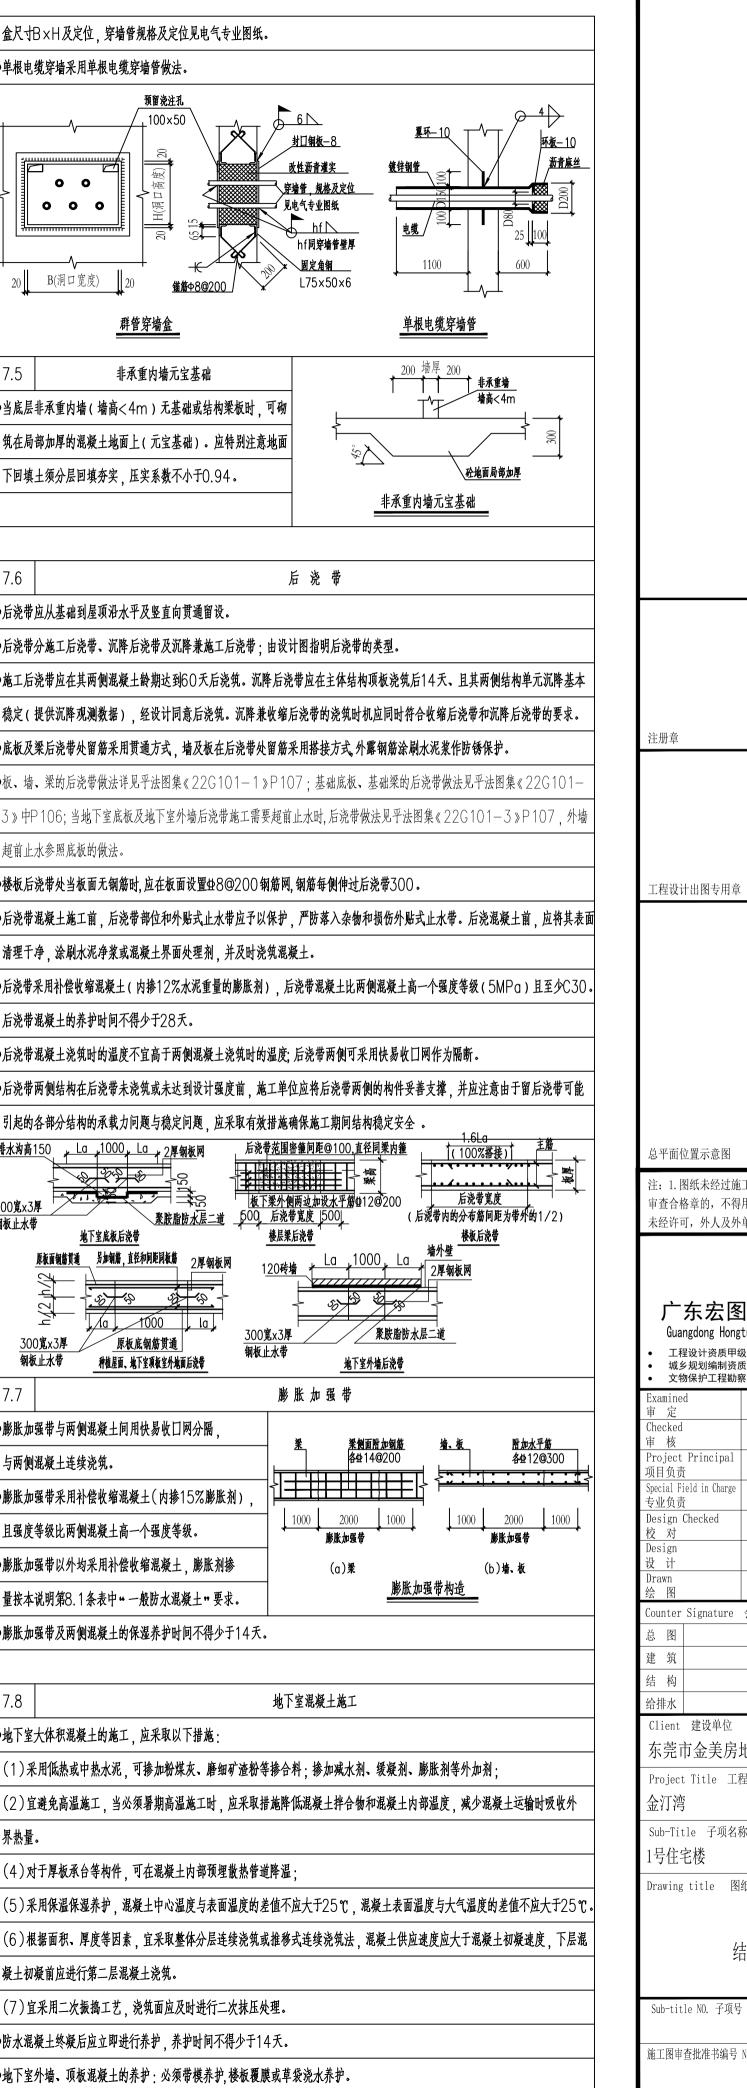



: 1. 图纸未经过施工图审查机构审查合格且未盖有效施工图 审查合格章的,不得用于施工。2.图纸版权属设计单位所有, 未经许可,外人及外单位不得翻印复制作为其他工程之用。



广东宏图建筑设计有限公司 Guangdong Hongtu architectural Design Co., Ltd. 工程设计资质甲级证书号: A244073214

	质乙级证书号:粤自资规 察设计资质乙级证书号:	
nined 定	西岳	V- 41
ked 核	西岳	MY
ject Principal 负责	叶淑芳	dala
al Field in Charge 负责	西岳	AX
gn Checked 对	何锡颖	何獨教
gn 计	陈建忠	36 H 3

wn 图		陈廷	建忠		1722
nter	Signature	会签			
冬			电	气	
筑			弱	电	
构			暖	通	
非水					

东莞市金美房地产开发有限公司

Project Title 工程名称 金汀湾

Sub-Title 子项名称 1号住宅楼

Drawing title 图纸名称

结构设计总说明一

Sub-title NO. 子项号	DWG. STYLE 图 别	DWG. NO. 图号
	结构 施工图	01
施工图审查批准书编号 NO.	VER. NO. 版号	Date 日期
	第一版	2024. 09
Design NO. 设计号	HT2024004-01	Scale 比例