
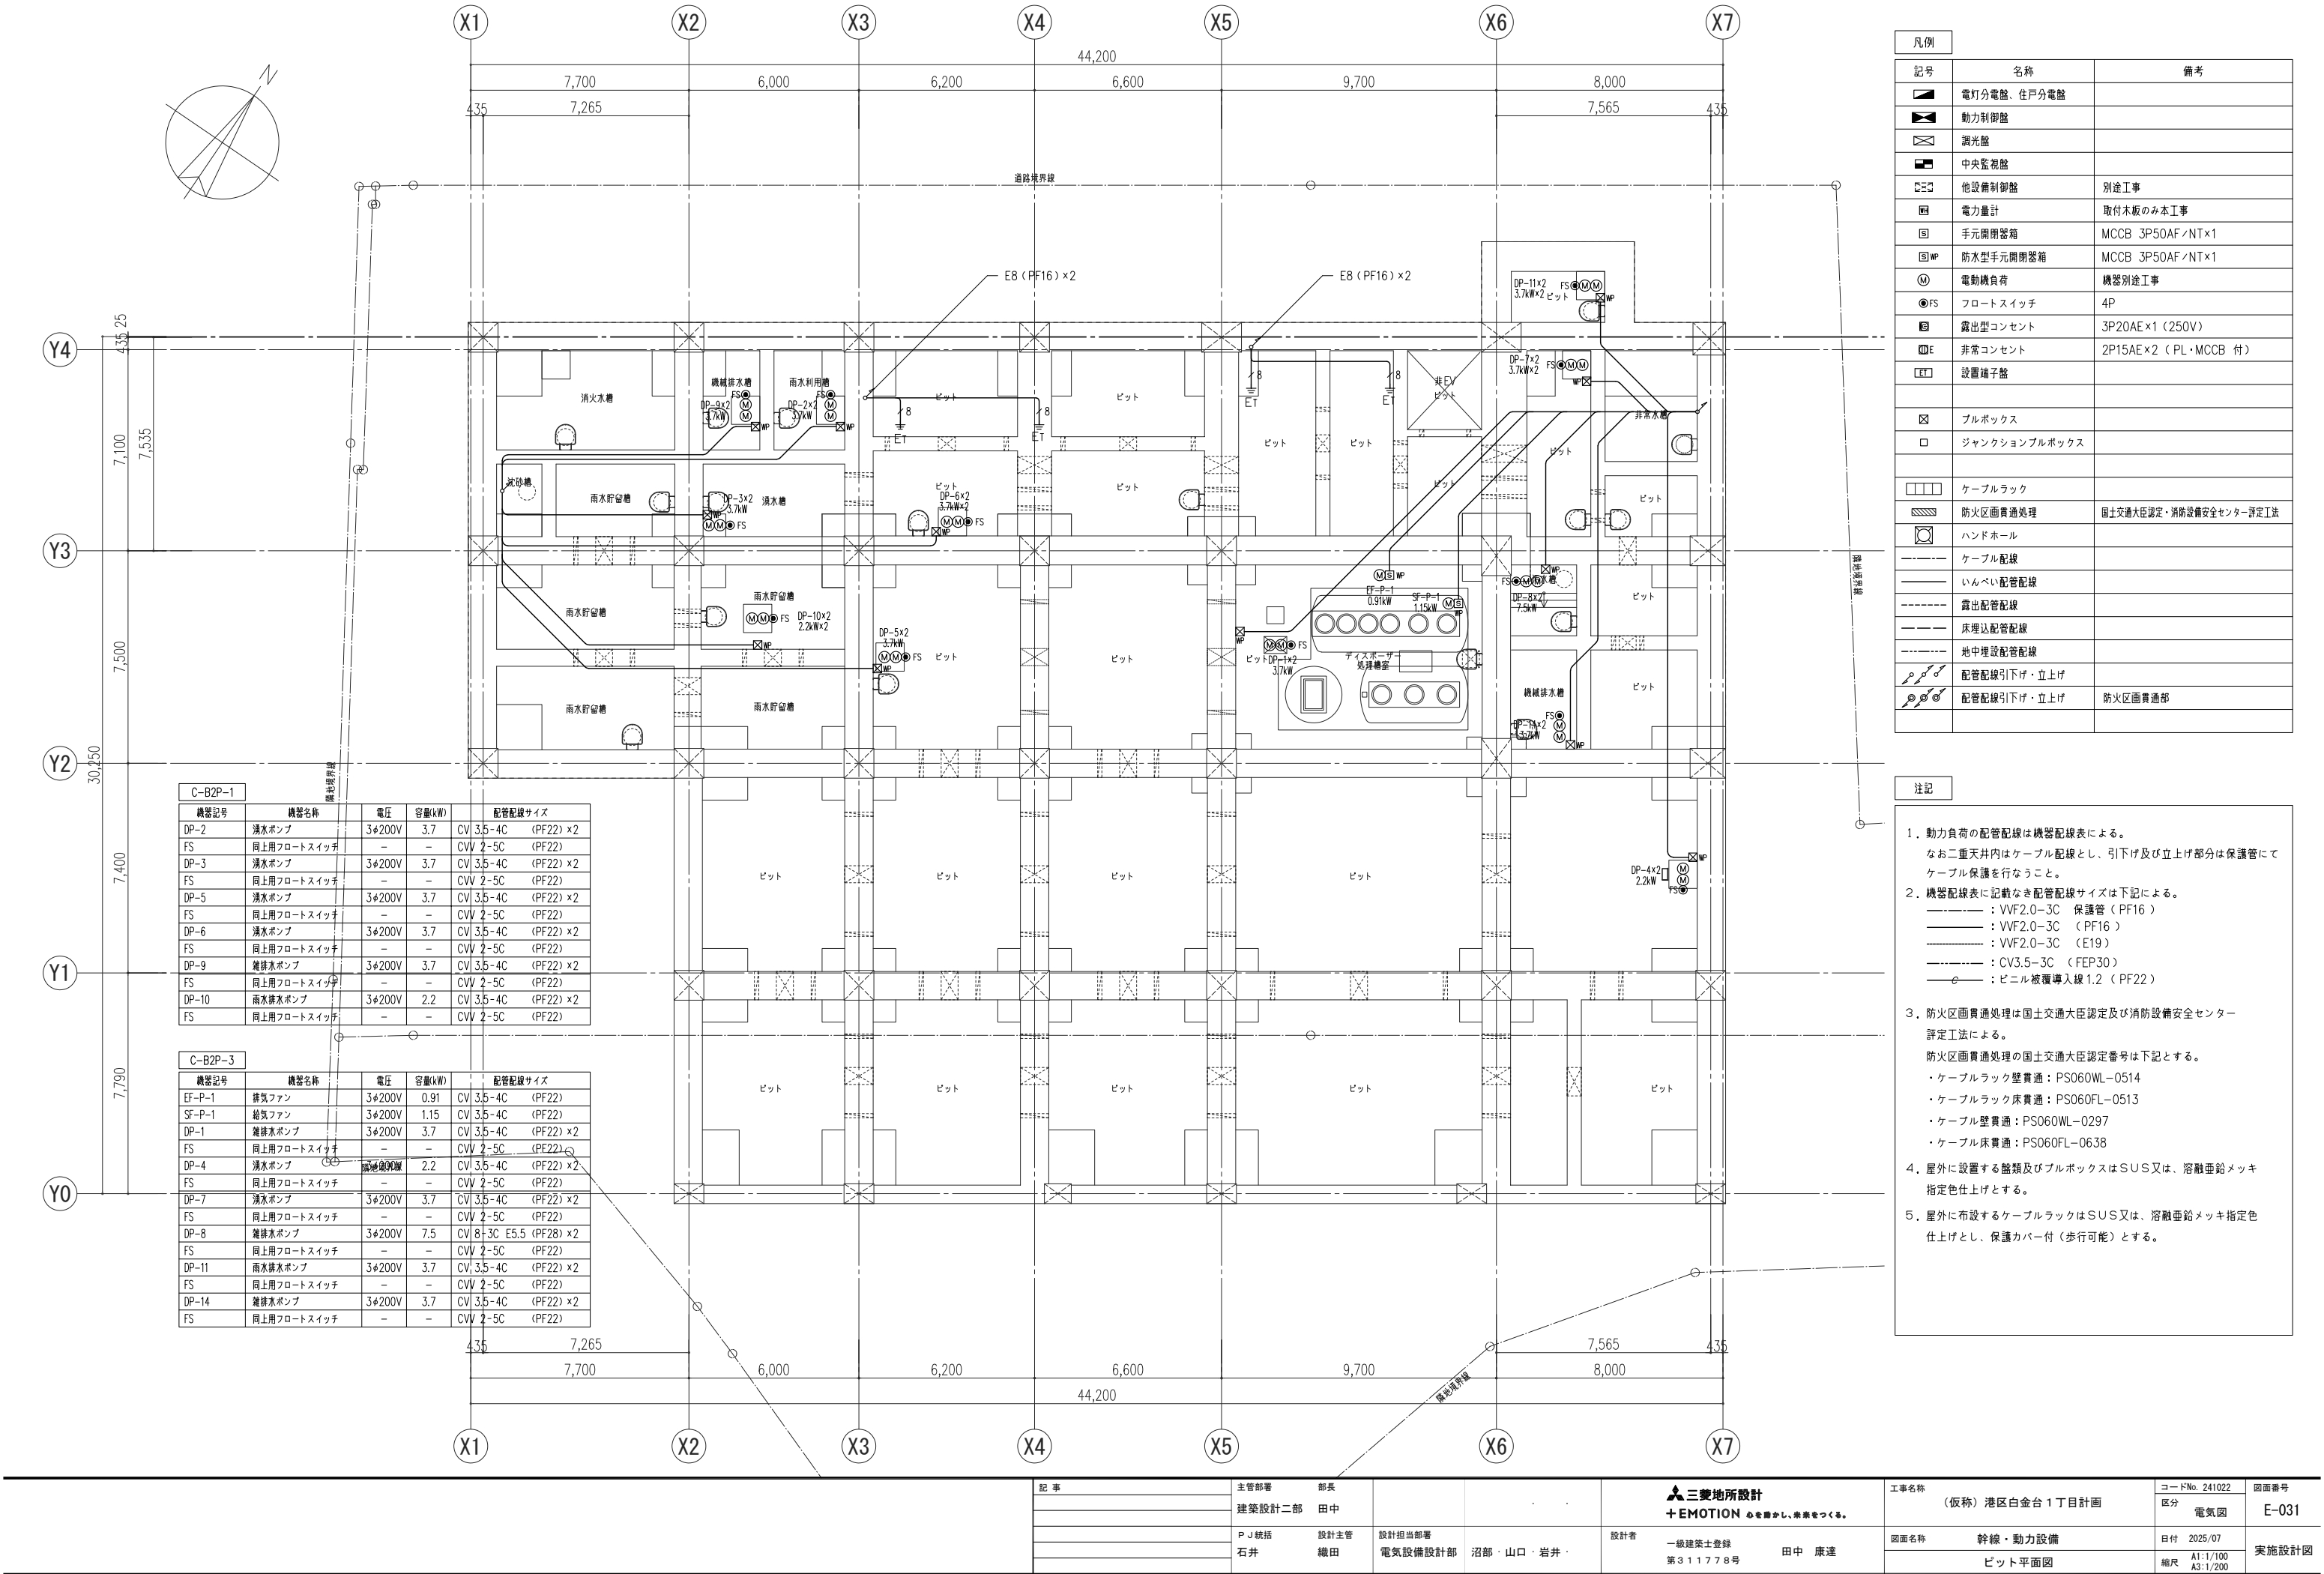



動力制御盤表

設置場所		設備名称 電気種別 主回路機器	機器記号	機 器 名 称	電圧 (V)	容量 (kW)	容量 (kVA)	台数	起動方式	幹 線	回路記号	WHM	特 記	運 転 方 式 インター ロック	火災 停止	操 作	監 視	警 報	リセット	備 考	
B2F	消火ポンプ室	C-B2P-1								CM-1											
		警告図：B																	○		
		AC 3φ3W 200V 4.22kW	EF-B2-1	排風機	200	0.54		1	L-S	E①	ELCB			□	○					○	
		(5.28kVA)	SF-B2-1	送風機	200	0.54		1	L-S	E①	ELCB			←	○					○	EF-B2-1と連動
		MCCB3P	SF-B2-2	送風機	200	0.6		1	L-S	E①	ELCB			←	○					○	EF-B2-2と連動
		50AF/50AT		全自動砂濾過装置	200	2.0		1	－	A										○	
				操作電源	1φ200	－		－		Ⓒ										○	
		AC-GC 3φ3W 200V 2.2kW	JU-1	補助加圧ポンプ	200	2.2		1	L-S	CME-3	E①									○	
		(2.75kVA)		操作電源	1φ200	－		－		Ⓒ										○	漏電警報
		MCCB3P																			
		50AF/30AT																			
		AC-GC 3φ3W 200V 26.6kW	DP-2	湧水ポンプ	200	3.7		2	L-S	CMH-3	E③ハ	ELCB								○	
		(33.25kVA)		同上用フロートスイッチ																○	自動交互運転
		225AF/175AT	DP-3	湧水ポンプ	200	3.7		2	L-S	E③ハ	ELCB									○	自動交互運転
				同上用フロートスイッチ																○	自動交互運転
			DP-5	湧水ポンプ	200	3.7		2	L-S	E③ハ	ELCB									○	自動交互運転
				同上用フロートスイッチ																○	自動交互・非常時同時運転
			DP-6	湧水ポンプ	200	3.7		2	L-S	E③ハ	ELCB									○	自動交互・非常時同時運転
				同上用フロートスイッチ																○	自動交互・非常時同時運転
			DP-9	雑排水ポンプ	200	3.7		2	L-S	E③ハ	ELCB									○	自動交互・非常時同時運転
				同上用フロートスイッチ																○	自動交互・非常時同時運転
			DP-10	雨水排水ポンプ	200	2.2		2	L-S	E③ハ	ELCB									○	自動交互・非常時同時運転
				同上用フロートスイッチ																○	自動交互・非常時同時運転
				操作電源	1φ200	－		－		Ⓒ										○	

設 置 場 所			機 名 称 電 気 種 別 主 機 器	機 器 記 号	機 器 名 称	電 圧 (V)	容 量 (kW)	容 量 (kVA)	台 数	起 動 方 式	幹 線	回 路 記 号	WHM	特 記	運 転 方 式 インター ロック	連 動	火 災 停 止	操 作	監 視	警 報	リファクタ	備 考		
B2F	MR	C-B2P-3									CM-2													
		盤姿図：B																				○		
		AC 3φ3W 200V	EF-P-1	排風機	200	0.91		1	L-S			①	ELCB			○							○	
		5.535kW	SF-P-1	送風機	200	1.15		1	L-S			②	ELCB			○							○ EF-P-1 と連動	
		〈6.585kVA〉	EF-B2-4	排風機	200	0.54		1	L-S			③	ELCB			○							○	
		MCCB3P	SF-B2-4	送風機	200	0.535		1	L-S			④	ELCB			○							○ EF-B2-4 と連動	
		50AF/50AT	PAC-4-1	空調室内機	200	1.2		1	-			①	ELCB										○	
			PAC-5-1	空調室内機	200	1.2		1	-			②	ELCB										○	
				操作電源	1φ200	-						③												○
																			</					


主管部署 建築設計二部 P.J統括 石井	部長			 三兼地所設計 + EMOTION 心を動かす、未来をつくる。	工事名称 (仮称) 港区白金台 1 丁目計画	コードNo. 241022	図面番号 E-024		
	田中					区分 電気図			
	設計主管	設計担当部署				設計者		図面名称	日付
	織田	電気設備設計部	沼部・山口・岩井・			一級建築士登録 第 3 1 1 7 7 8 号		田中 康達	動力設備
					動力制御盤表 (1)	縮尺 A1:N.S A3:N.S	実施設計図		



	記 事	主管部署	部長			 三建地所設計 + EMOTION <small>心を動かす、未来をつくる。</small>	工事名称	コードNo. 241022	図面番号
		建築設計二部	田中				(仮称) 港区白金台 1 丁目計画	区分	E-031
		PJ統括	設計主管	設計担当部署			図面名称	日付	実施設計図
		石井	織田	電気設備設計部	沼部・山口・岩井・		幹線・動力設備	2025/07	
							ビット平面図	縮尺	
					設計者	一級建築士登録 第 3 1 1 7 7 8 号	田中 康達	A1:1/100 A3:1/200	

C-B2P-1				
機器記号	機器名称	電圧	容量(kW)	配管配線サイズ
EF-B2-1	排風機	3φ200V	0.54	CV 3.5-4C (E25)
SF-B2-1	送風機	3φ200V	0.54	CV 3.5-4C (E25)
EF-B2-2	排風機	3φ200V	0.54	CV 3.5-4C (E25)
SF-B2-2	送風機	3φ200V	0.6	CV 3.5-4C (E25)
	全自動砂濾過装置	3φ200V	2.0	CV 3.5-4C (E25)
JU-1	補助加圧ポンプ	3φ200V	2.2	FP 3.5-4C (E25)


機器記号	機器名称	電圧	容量(kW)	配管配線サイズ
EF-B2-3	排風機	3φ200V	0.54	CV 3.5-4C (E25)
SF-B2-3	送風機	3φ200V	0.535	CV 3.5-4C (E25)
EF-B2-4	排風機	3φ200V	0.54	CV 3.5-4C (E25)
SF-B2-4	送風機	3φ200V	0.535	CV 3.5-4C (E25)
DP-12	洗剤引込ポンプ	3φ200V	5.5	CV 5.5-4C (E25)
PAC-4-1	空調室内機	3φ200V	1.2	CV 3.5-4C (E25)
PAC-5-1	空調室内機	3φ200V	1.2	CV 3.5-4C (E25)

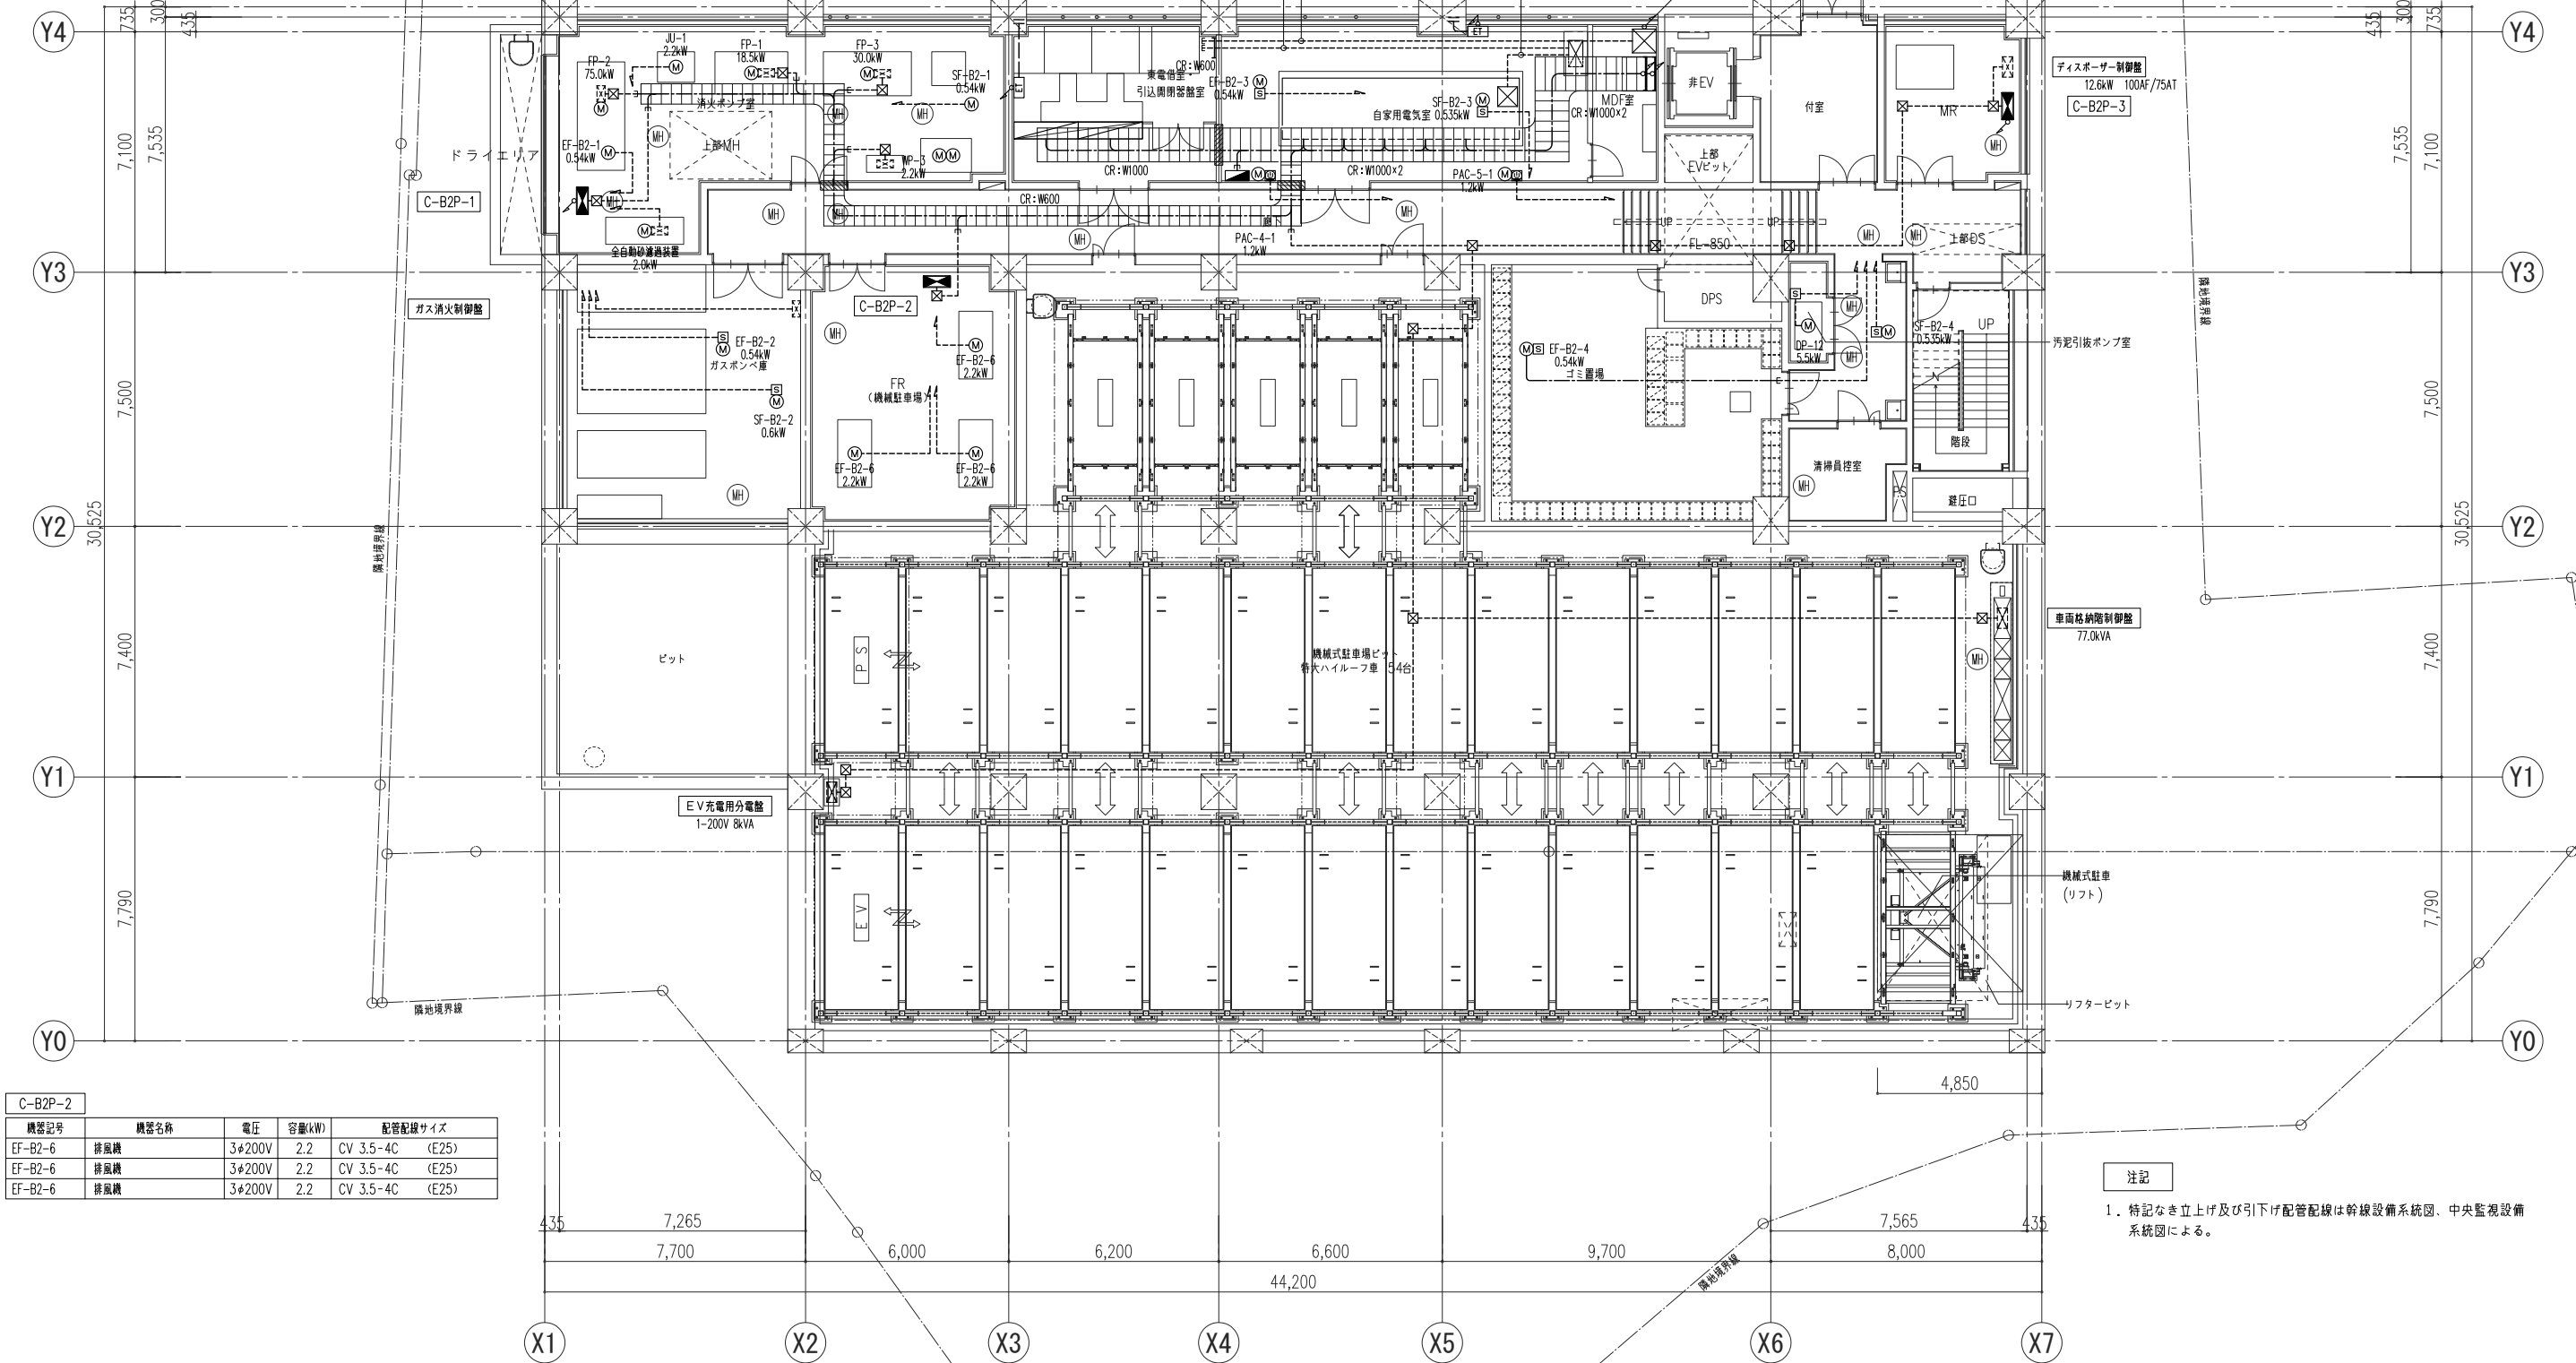

C-B2P-2				
機器記号	機器名称	電圧	容量(kW)	配管配線サイズ
EF-B2-6	排風機	3φ200V	2.2	CV 3.5-4C (E25)
EF-B2-6	排風機	3φ200V	2.2	CV 3.5-4C (E25)
EF-B2-6	排風機	3φ200V	2.2	CV 3.5-4C (E25)

注記


1. 特記なき立上げ及び引下げ配管配線は幹線設備系統図、中央監視設備系統図による。

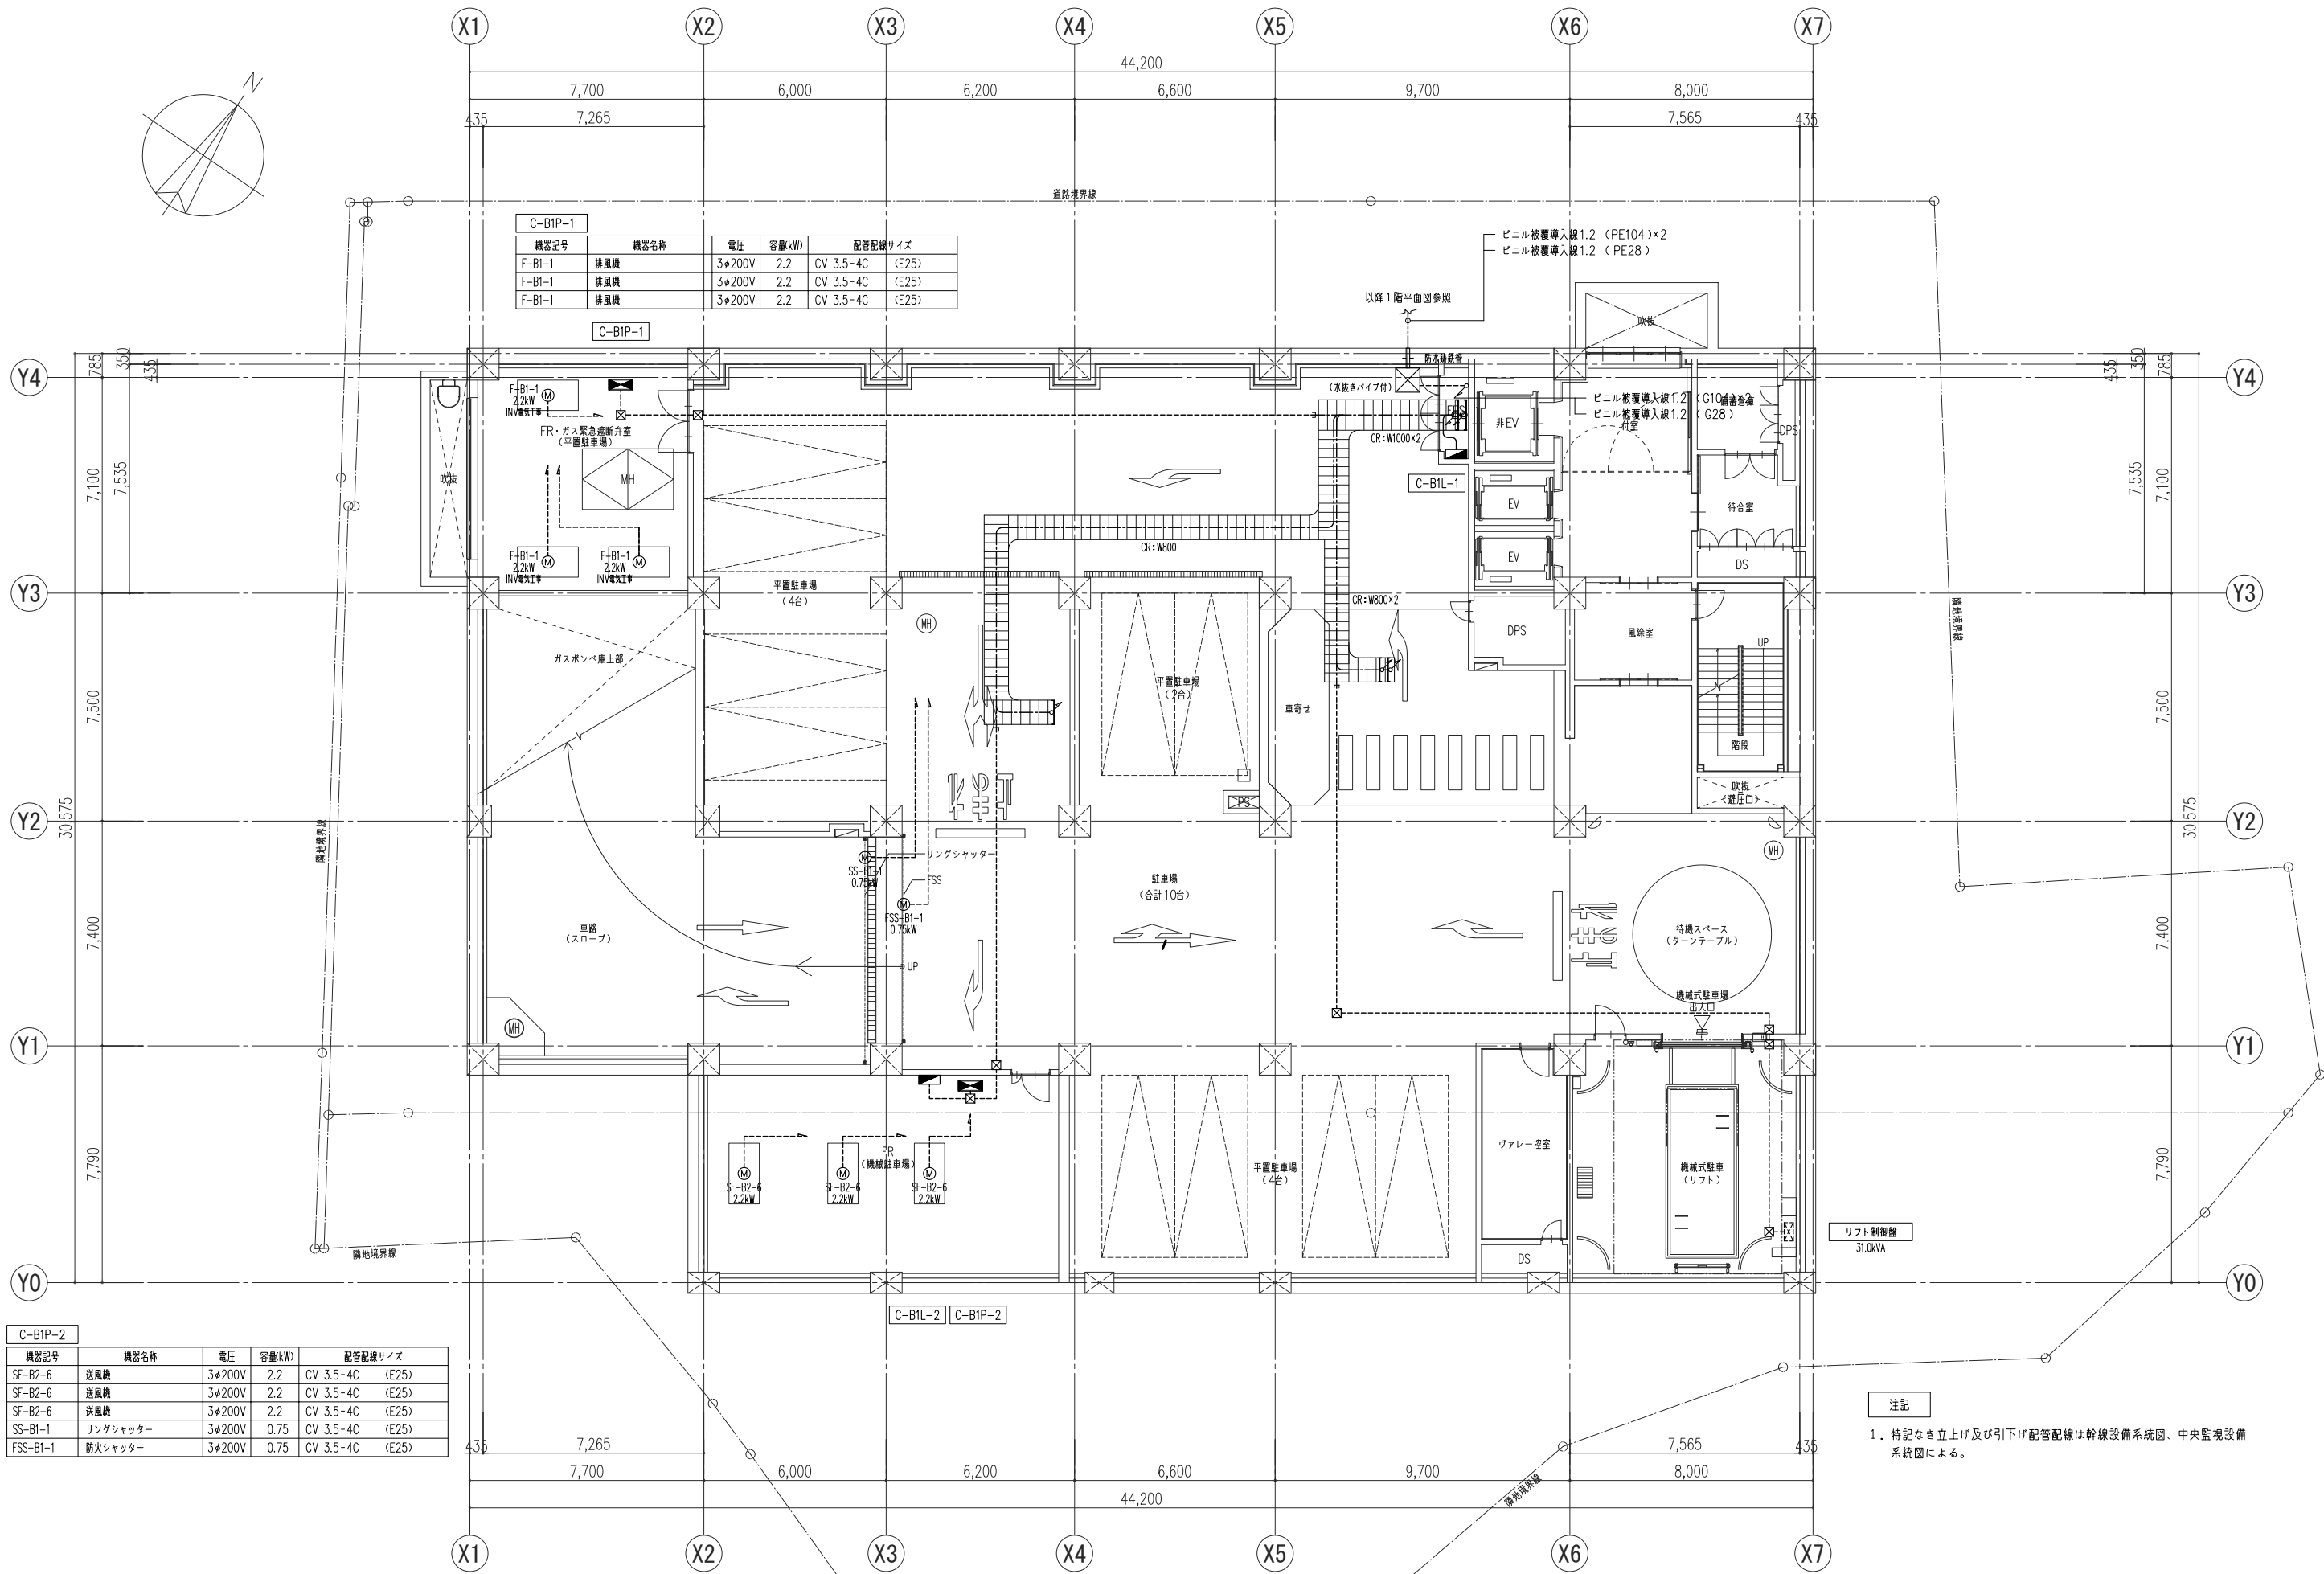

C-B1P-1				
機器記号	機器名称	電圧	容量(kW)	配管配線サイズ
F-B1-1	排風機	3φ200V	2.2	CV 3.5-4C (E25)
F-B1-1	排風機	3φ200V	2.2	CV 3.5-4C (E25)
F-B1-1	排風機	3φ200V	2.2	CV 3.5-4C (E25)


C-B1P-2				
機器記号	機器名称	電圧	容量(kW)	配管配線サイズ
SF-B2-6	送風機	3φ200V	2.2	CV 3.5-4C (E25)
SF-B2-6	送風機	3φ200V	2.2	CV 3.5-4C (E25)
SF-B2-6	送風機	3φ200V	2.2	CV 3.5-4C (E25)
SS-B1-1	リングシャッター	3φ200V	0.75	CV 3.5-4C (E25)
FSS-B1-1	防火シャッター	3φ200V	0.75	CV 3.5-4C (E25)

注記
1. 特記なき立上げ及び引下げ配管配線は幹線設備系統図、中央監視設備系統図による。

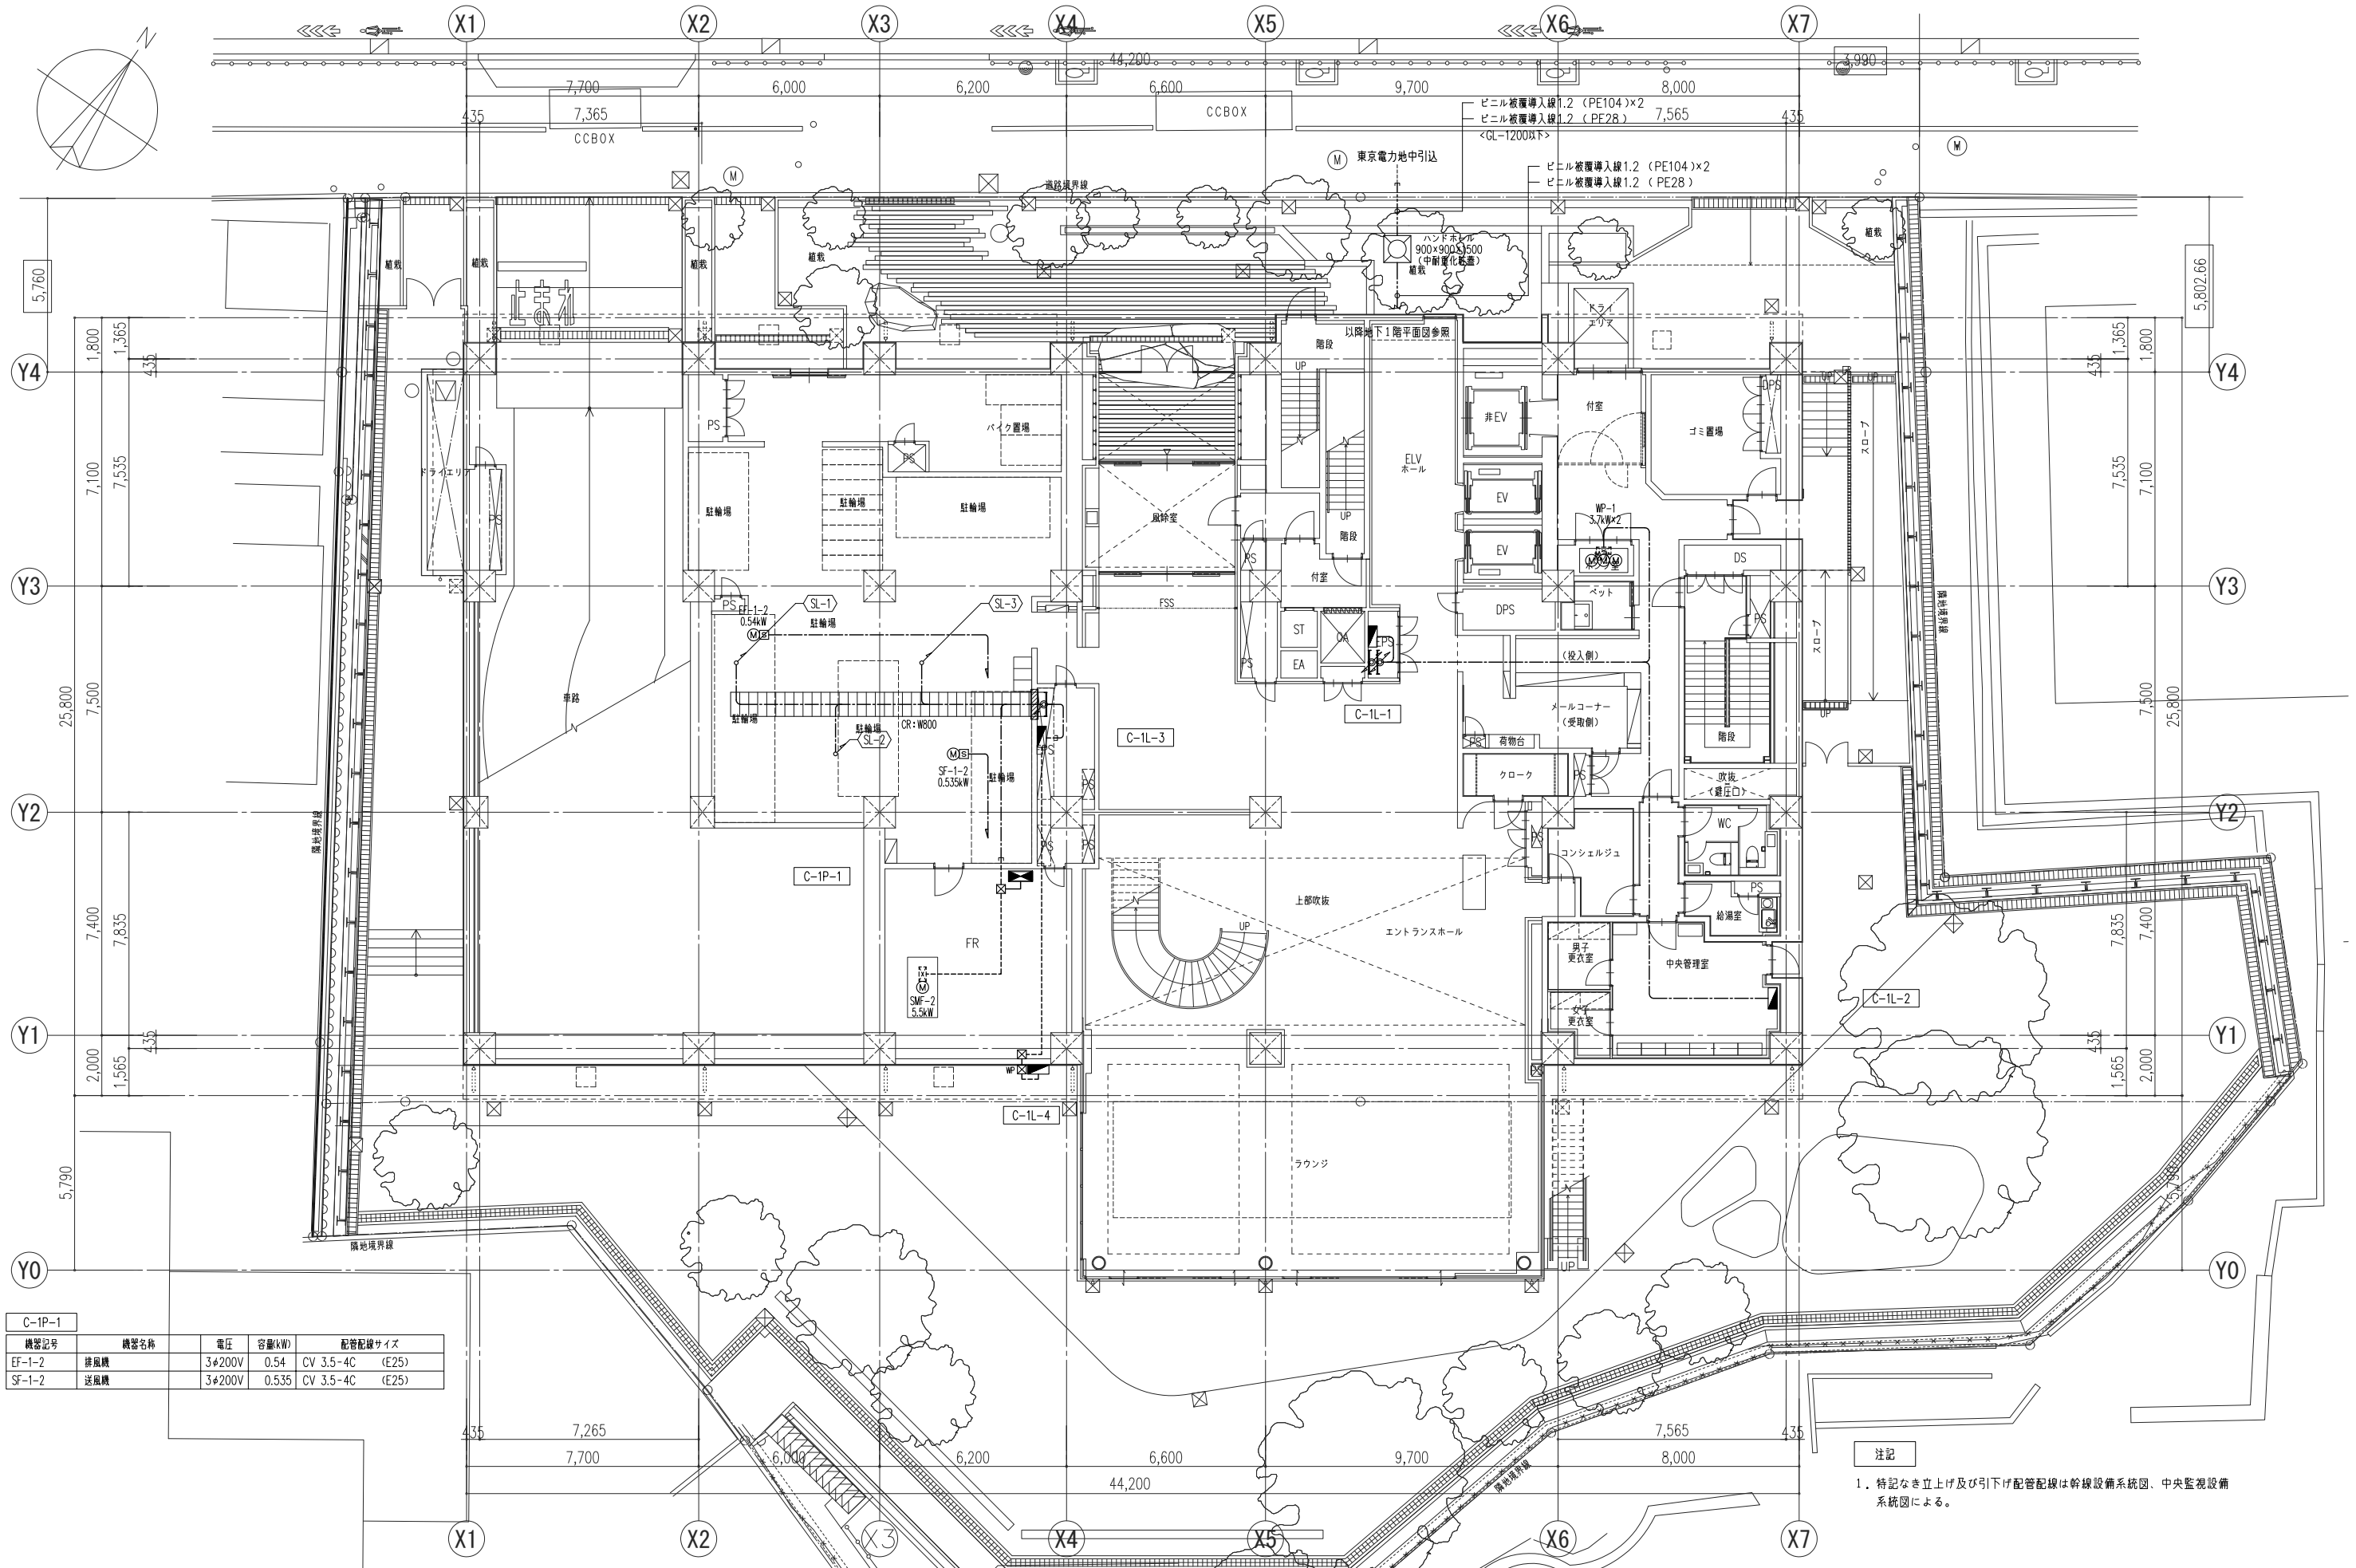

C-1P-1				
機器記号	機器名称	電圧	容量(kW)	配管配線サイズ
EF-1-2	排風機	3φ200V	0.54	CV 3.5-4C (E25)
SF-1-2	送風機	3φ200V	0.535	CV 3.5-4C (E25)


注記
1. 特記なき立上げ及び引下げ配管配線は幹線設備系統図、中央監視設備系統図による。

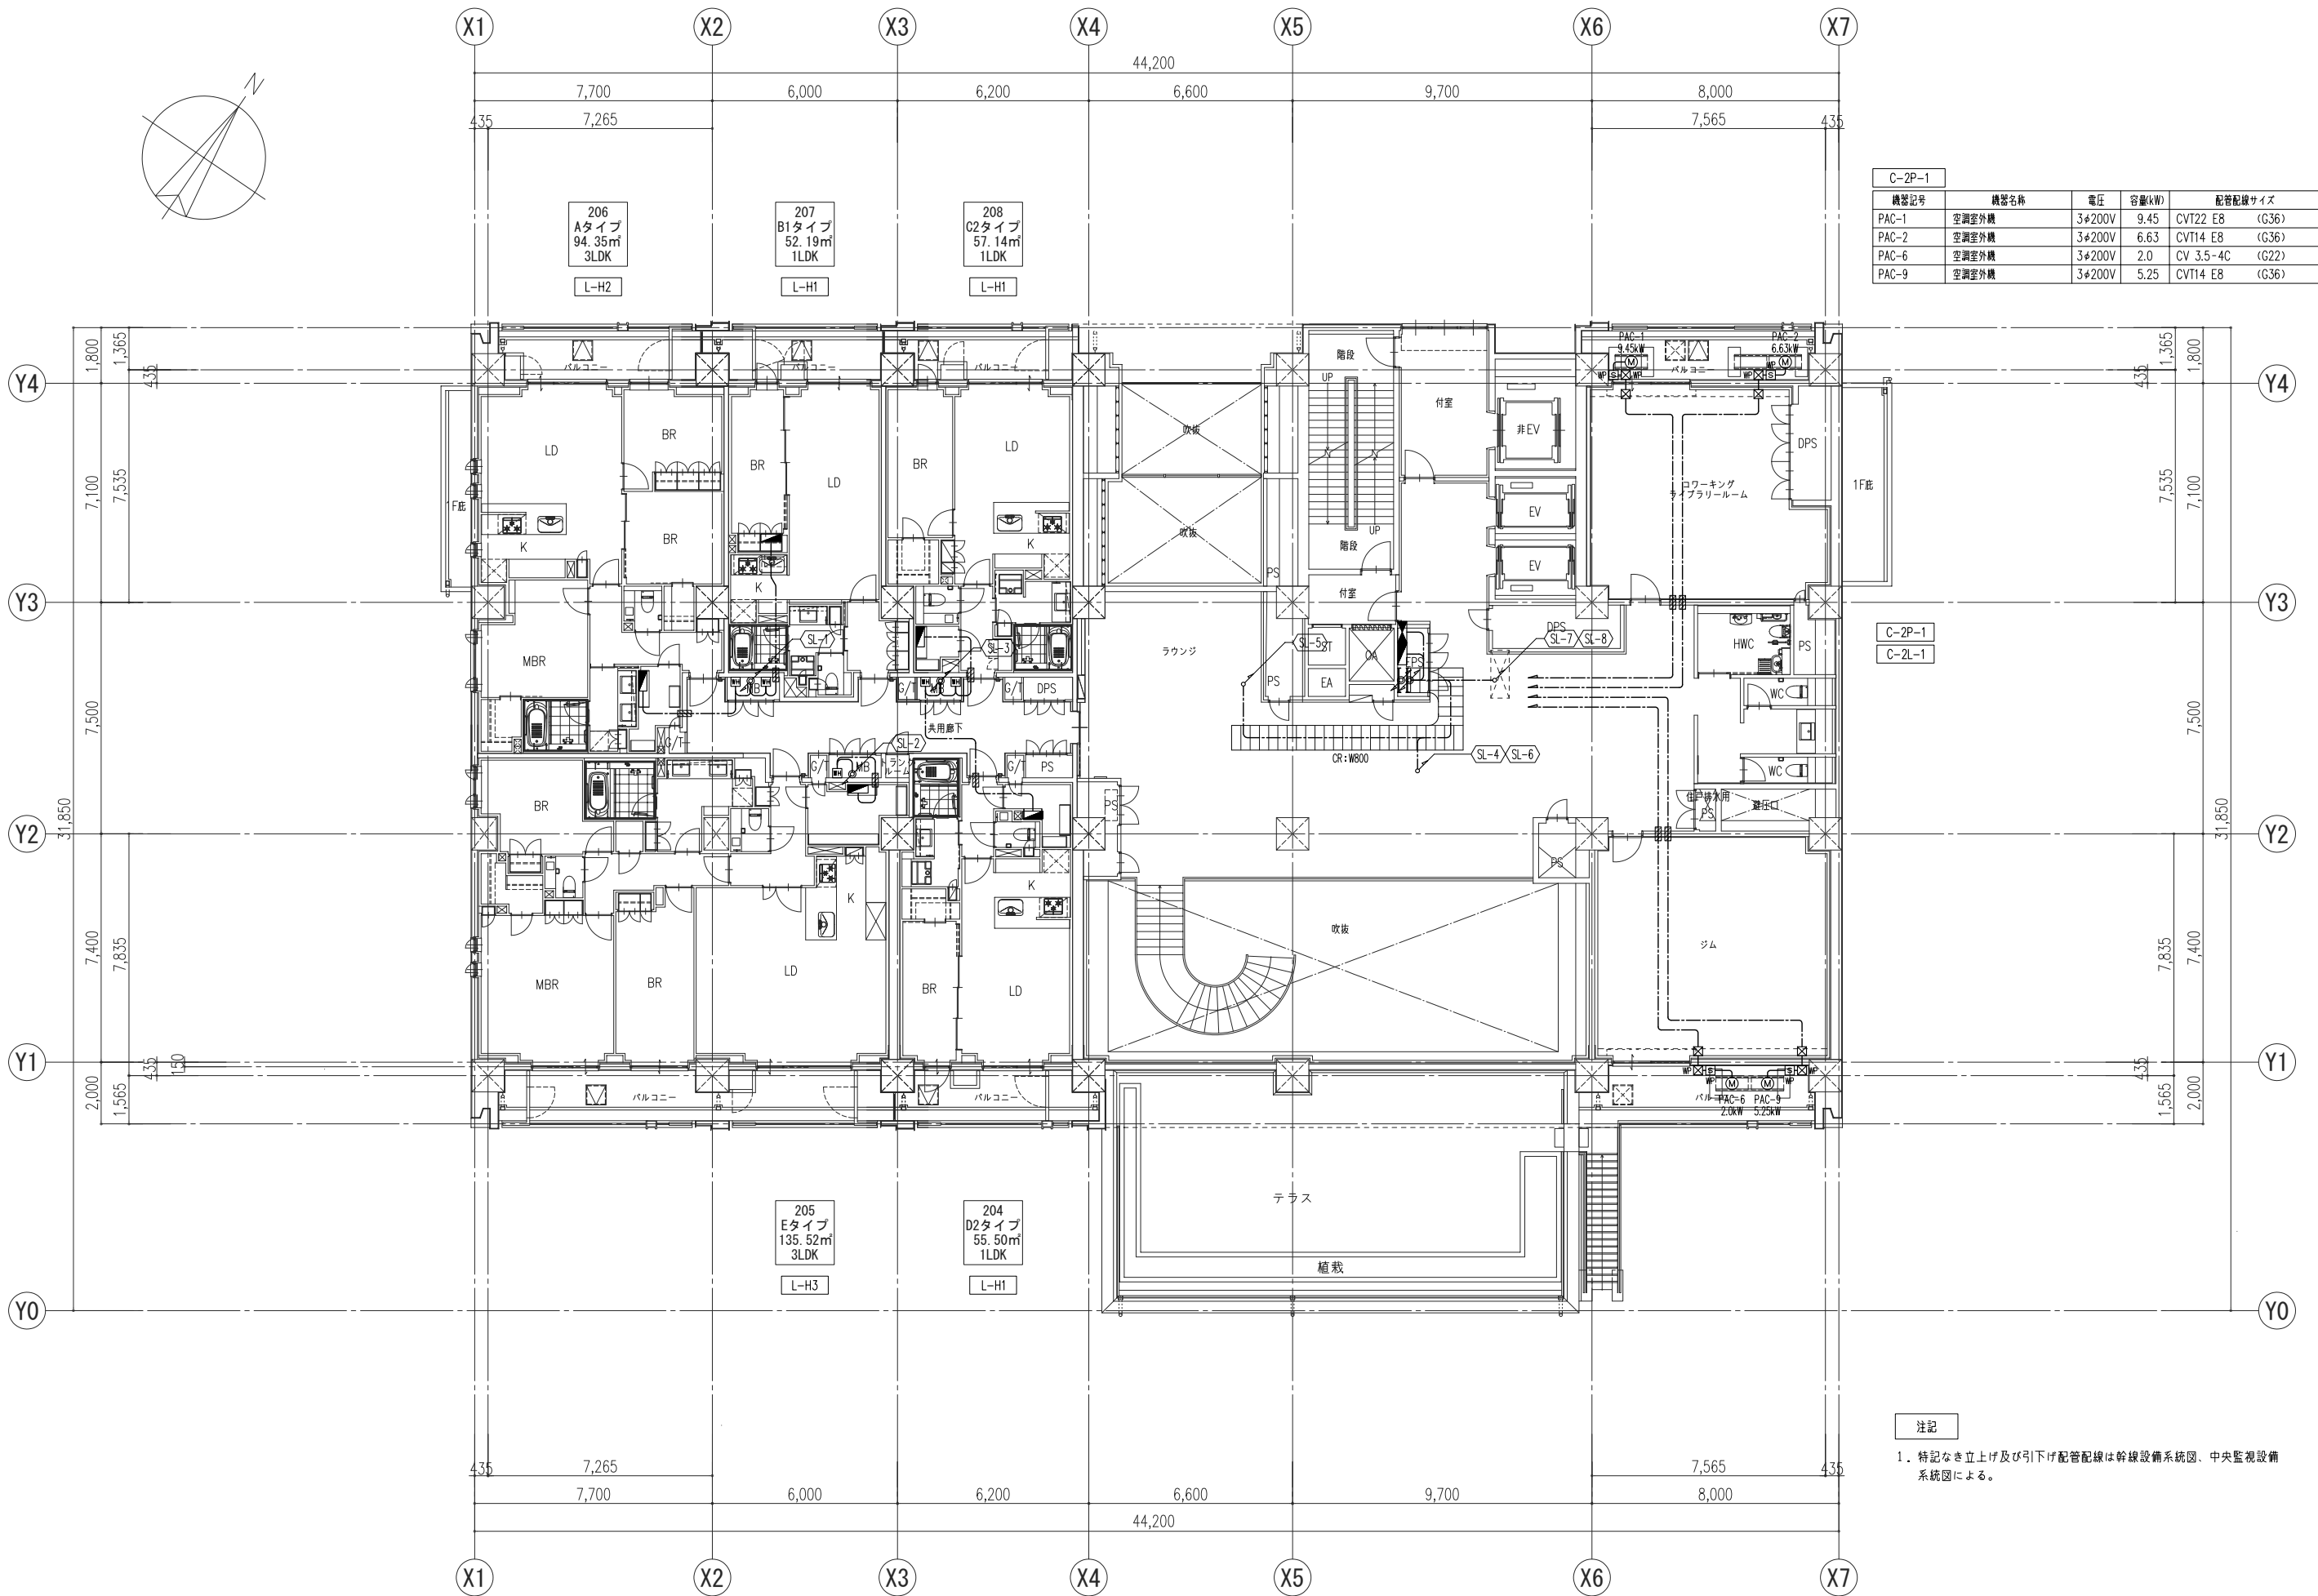


C-2P-1				
機器記号	機器名称	電圧	容量(kW)	配管配線サイズ
PAC-1	空調室外機	3φ200V	9.45	CVT22 E8 (G36)
PAC-2	空調室外機	3φ200V	6.63	CVT14 E8 (G36)
PAC-6	空調室外機	3φ200V	2.0	CV 3.5-4C (G22)
PAC-9	空調室外機	3φ200V	5.25	CVT14 E8 (G36)

注記

1. 特記なき立上げ及び引下げ配管配線は幹線設備系統図、中央監視設備系統図による。

	記 事	主管部署	部長			 三菱地所設計 + EMOTION <small>心を磨かし、未来をつくる。</small>	工事名称	コードNo. 241022	図面番号		
		建築設計二部	田 中				(仮称) 港区白金台 1 丁目計画	区分		E-035	
		PJ統括	設計主管	設計担当部署			設計者	図面名称	日付		
		石 井	織 田	電気設備設計部	沼部・山口・岩井・		一級建築士登録 第 3 1 1 7 7 8 号	田 中 康 達	幹線・動力設備	2025/07	
									2階平面図	A1:1/100 A3:1/200	実施設計図

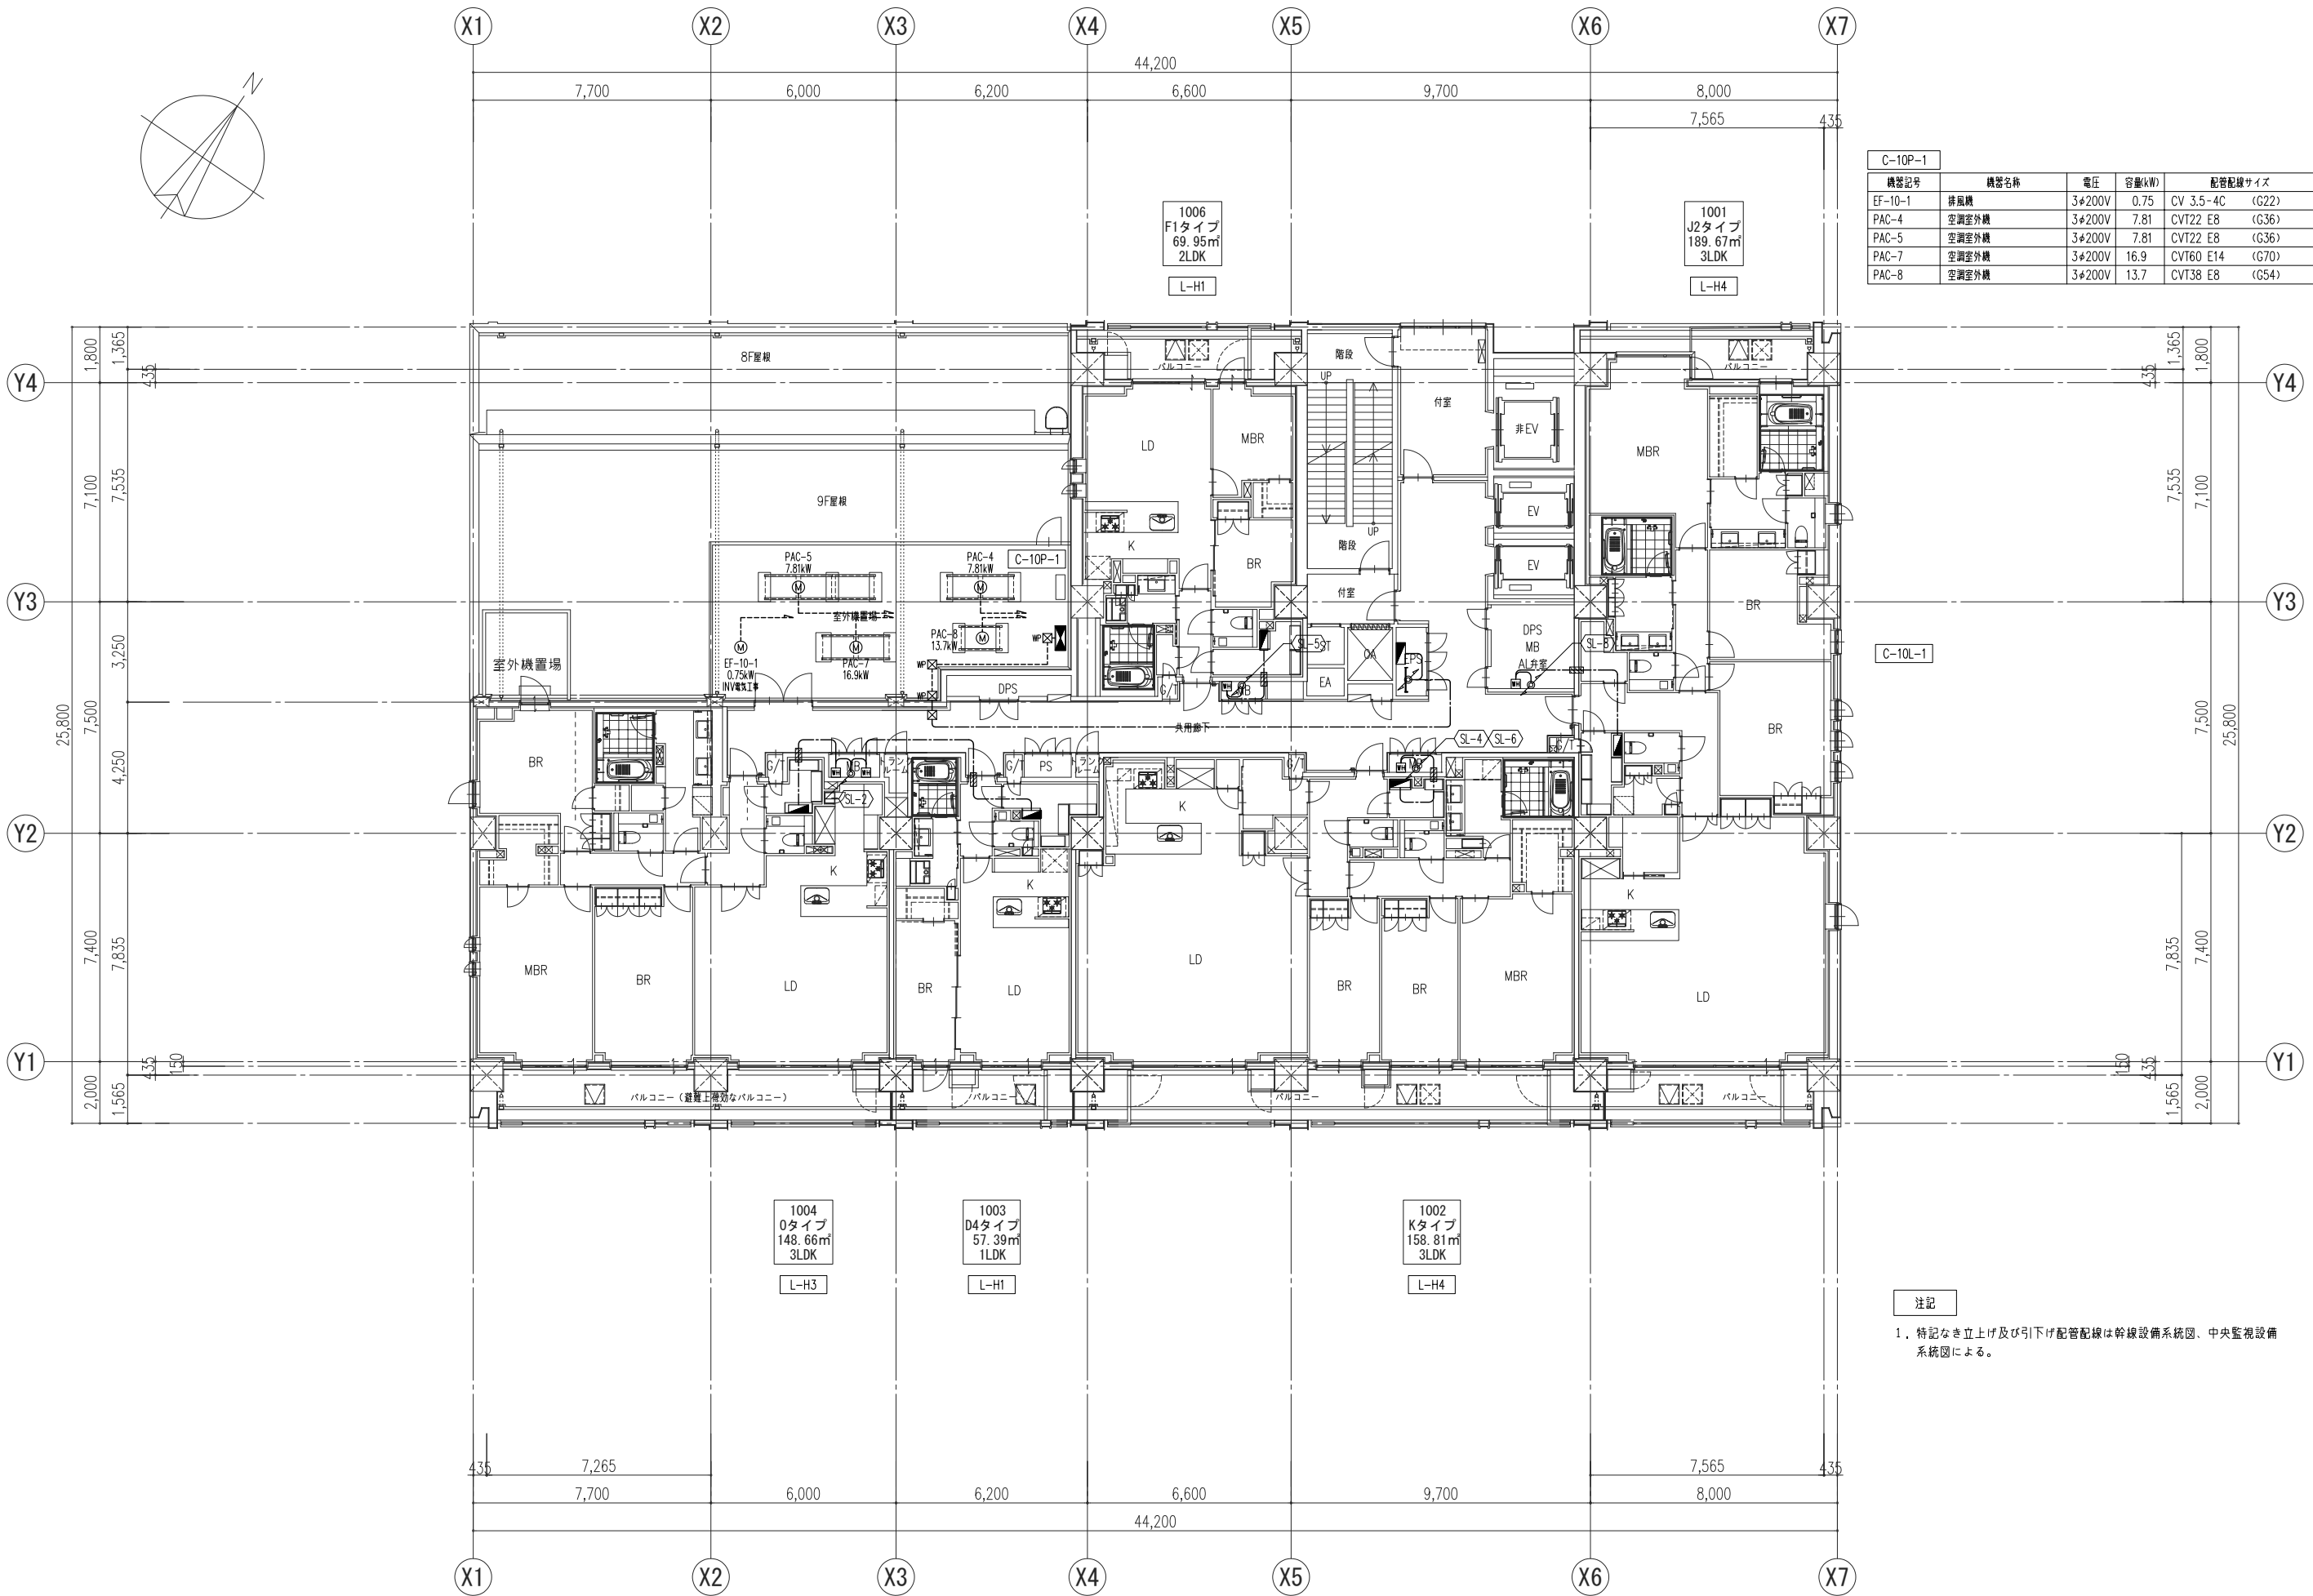


C-10P-1				
機器記号	機器名称	電圧	容量(kW)	配管配線サイズ
EF-10-1	排風機	3φ200V	0.75	CV 3.5-4C (G22)
PAC-4	空調室外機	3φ200V	7.81	CVT22 E8 (G36)
PAC-5	空調室外機	3φ200V	7.81	CVT22 E8 (G36)
PAC-7	空調室外機	3φ200V	16.9	CVT60 E14 (G70)
PAC-8	空調室外機	3φ200V	13.7	CVT38 E8 (G54)

注記

1. 特記なき立上げ及び引下げ配管配線は幹線設備系統図、中央監視設備系統図による。


	記 事	主管部署	部長		三菱地所設計 + EMOTION <small>心を動かす、未来をつくる。</small>	工事名称 (仮称) 港区白金台1丁目計画	コードNo. 241022	図面番号
		建築設計二部	田中				区分 電気図	E-040
		PJ統括	設計主管				日付 2025/07	実施設計図
		石井	織田				縮尺 A1:1/100 A3:1/200	
		設計担当部署	電気設備設計部	沼部・山口・岩井・	設計者	一級建築士登録 第311778号 田中 康達	図面名称 幹線・動力設備 10階平面図	

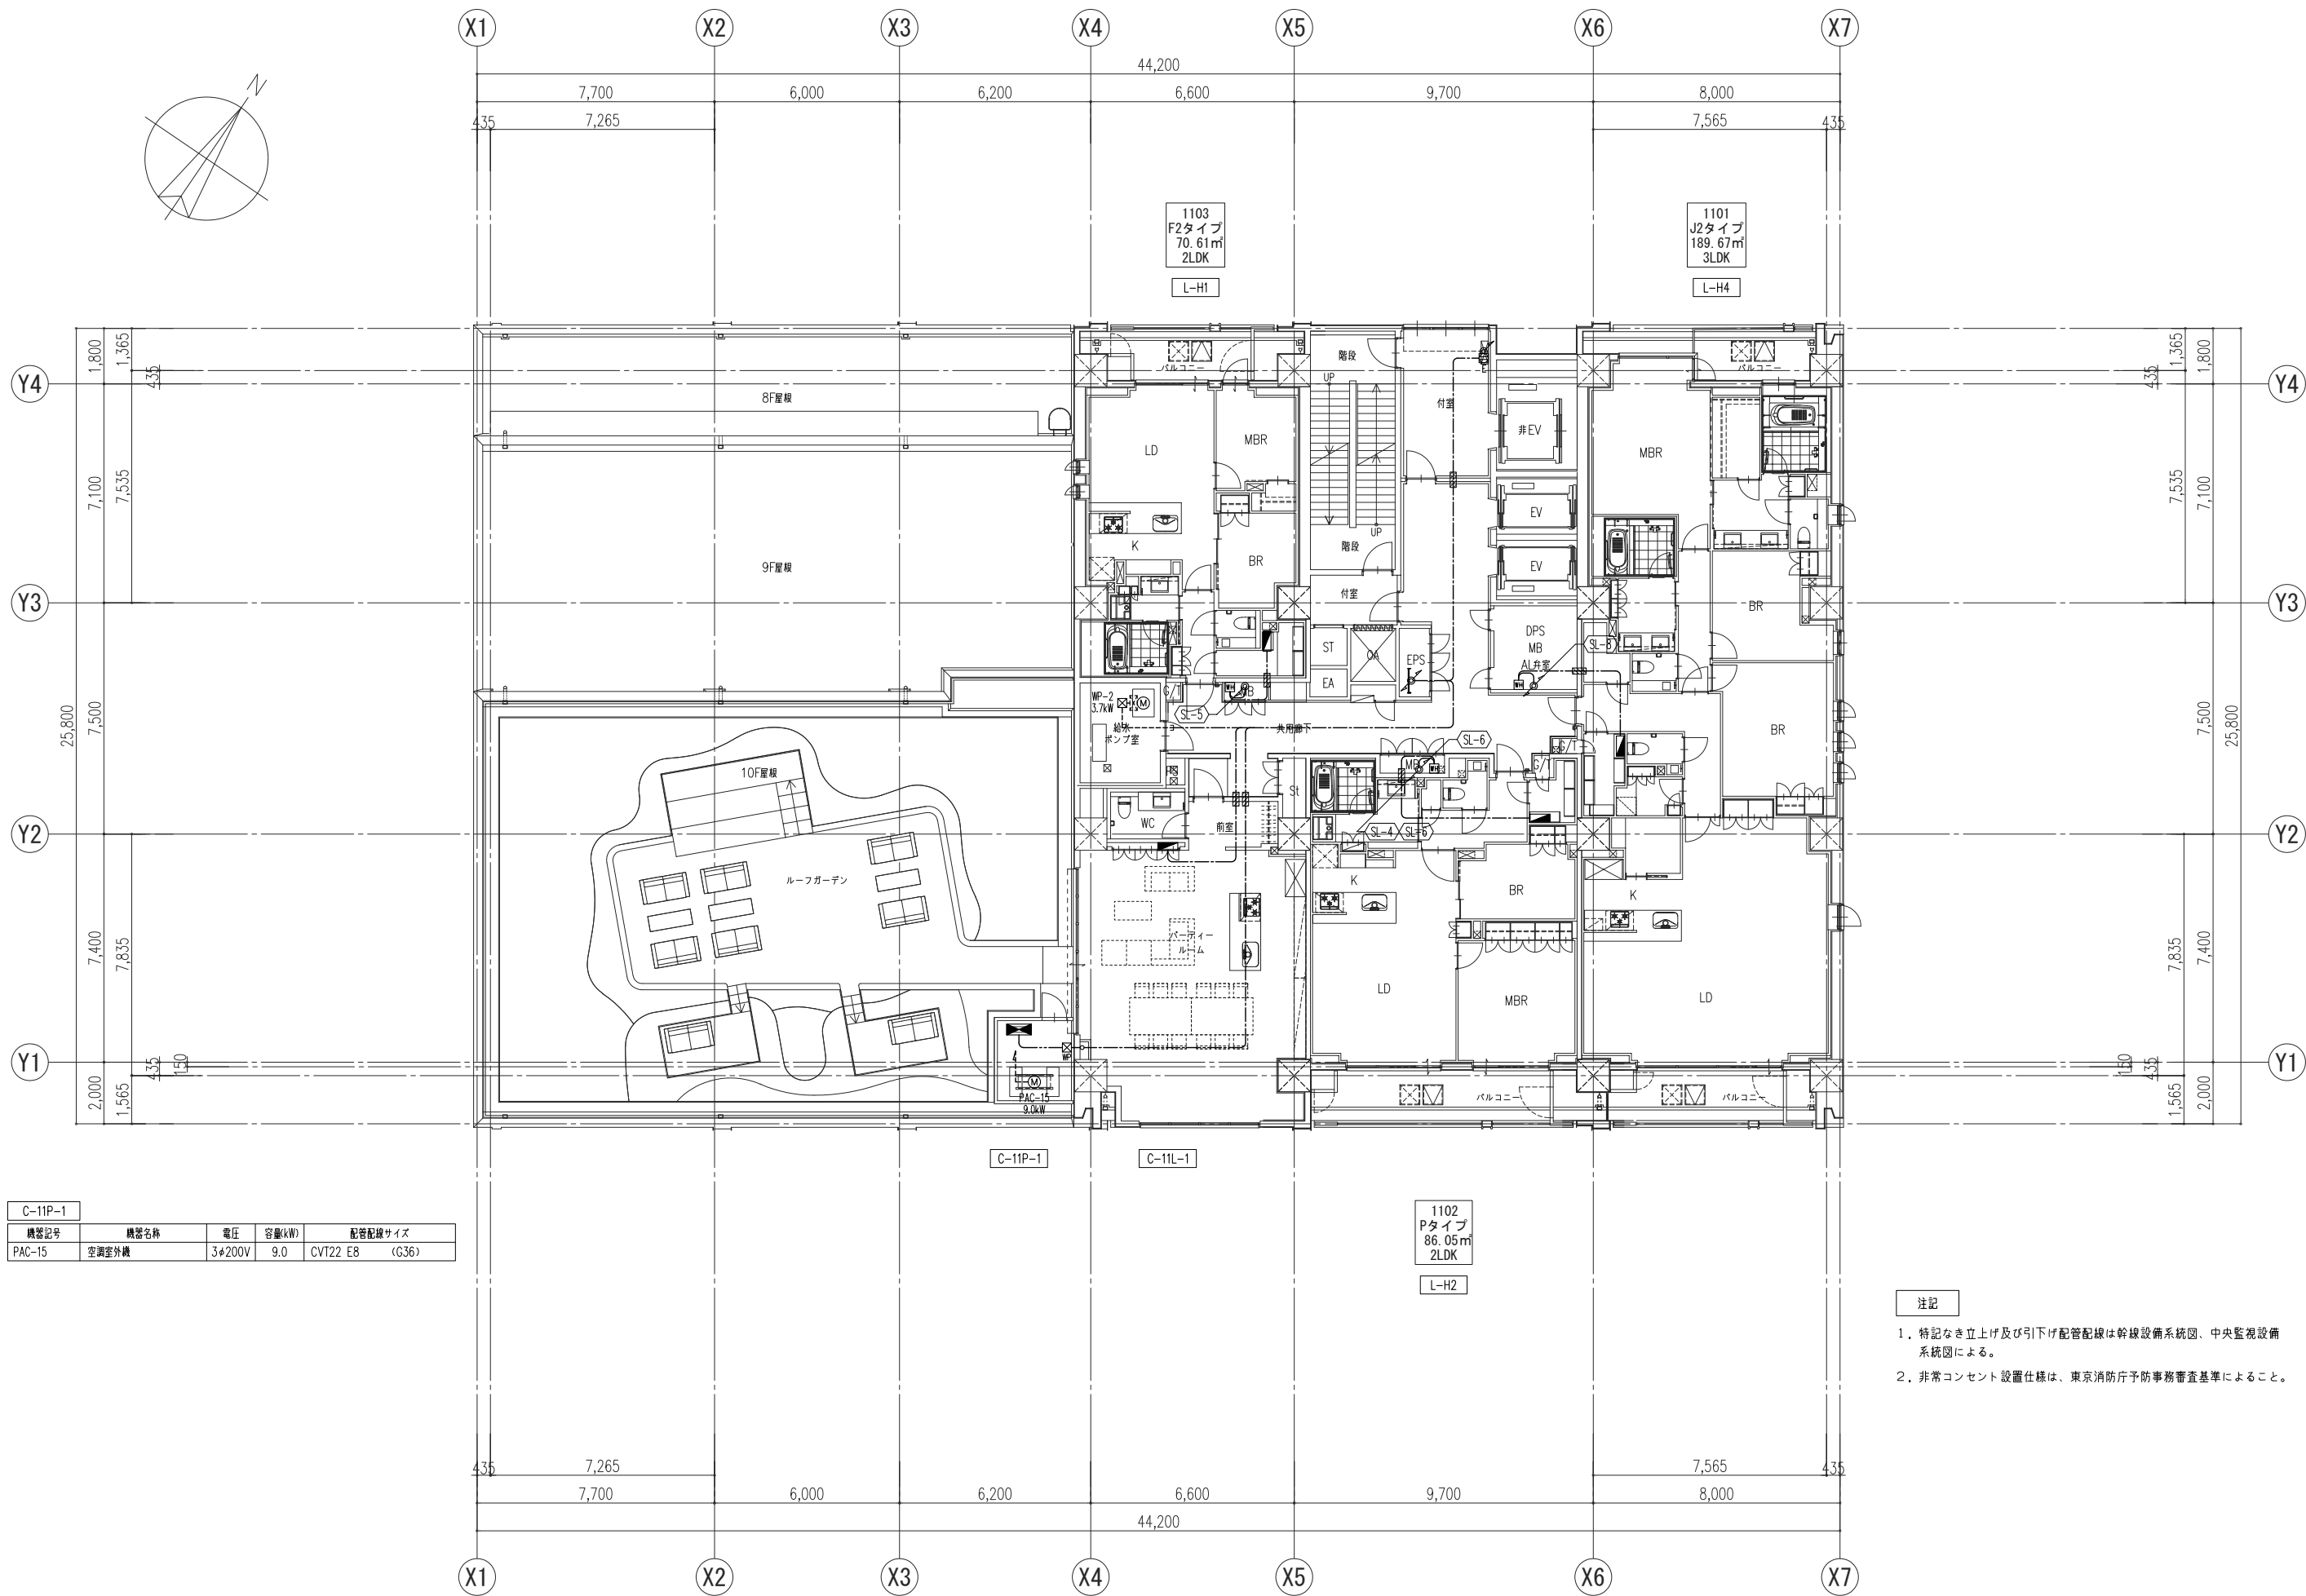

C-11P-1				
機器記号	機器名称	電圧	容量(kW)	配管配線サイズ
PAC-15	空調室外機	3φ200V	9.0	CVT22 E8 (G36)


- 注記
- 特記なき立上げ及び引下げ配管配線は幹線設備系統図、中央監視設備系統図による。
 - 非常コンセント設置仕様は、東京消防庁予防事務審査基準によること。

	記 事	主管部署	部長			三菱地所設計 + EMOTION 心を動かす、未来をつくる。	工事名称 (仮称) 港区白金台 1 丁目計画	コードNo. 241022	図面番号 E-041				
		建築設計二部	田 中					区分 電気図					
		PJ統括	設計主管					設計担当部署		設計者 一級建築士登録 第 3 1 1 7 7 8 号 田 中 康 達	図面名称 幹線・動力設備	日付 2025/07	
		石 井	織 田					電気設備設計部			沼部・山口・岩井・	11階平面図	縮尺 A1:1/100 A3:1/200

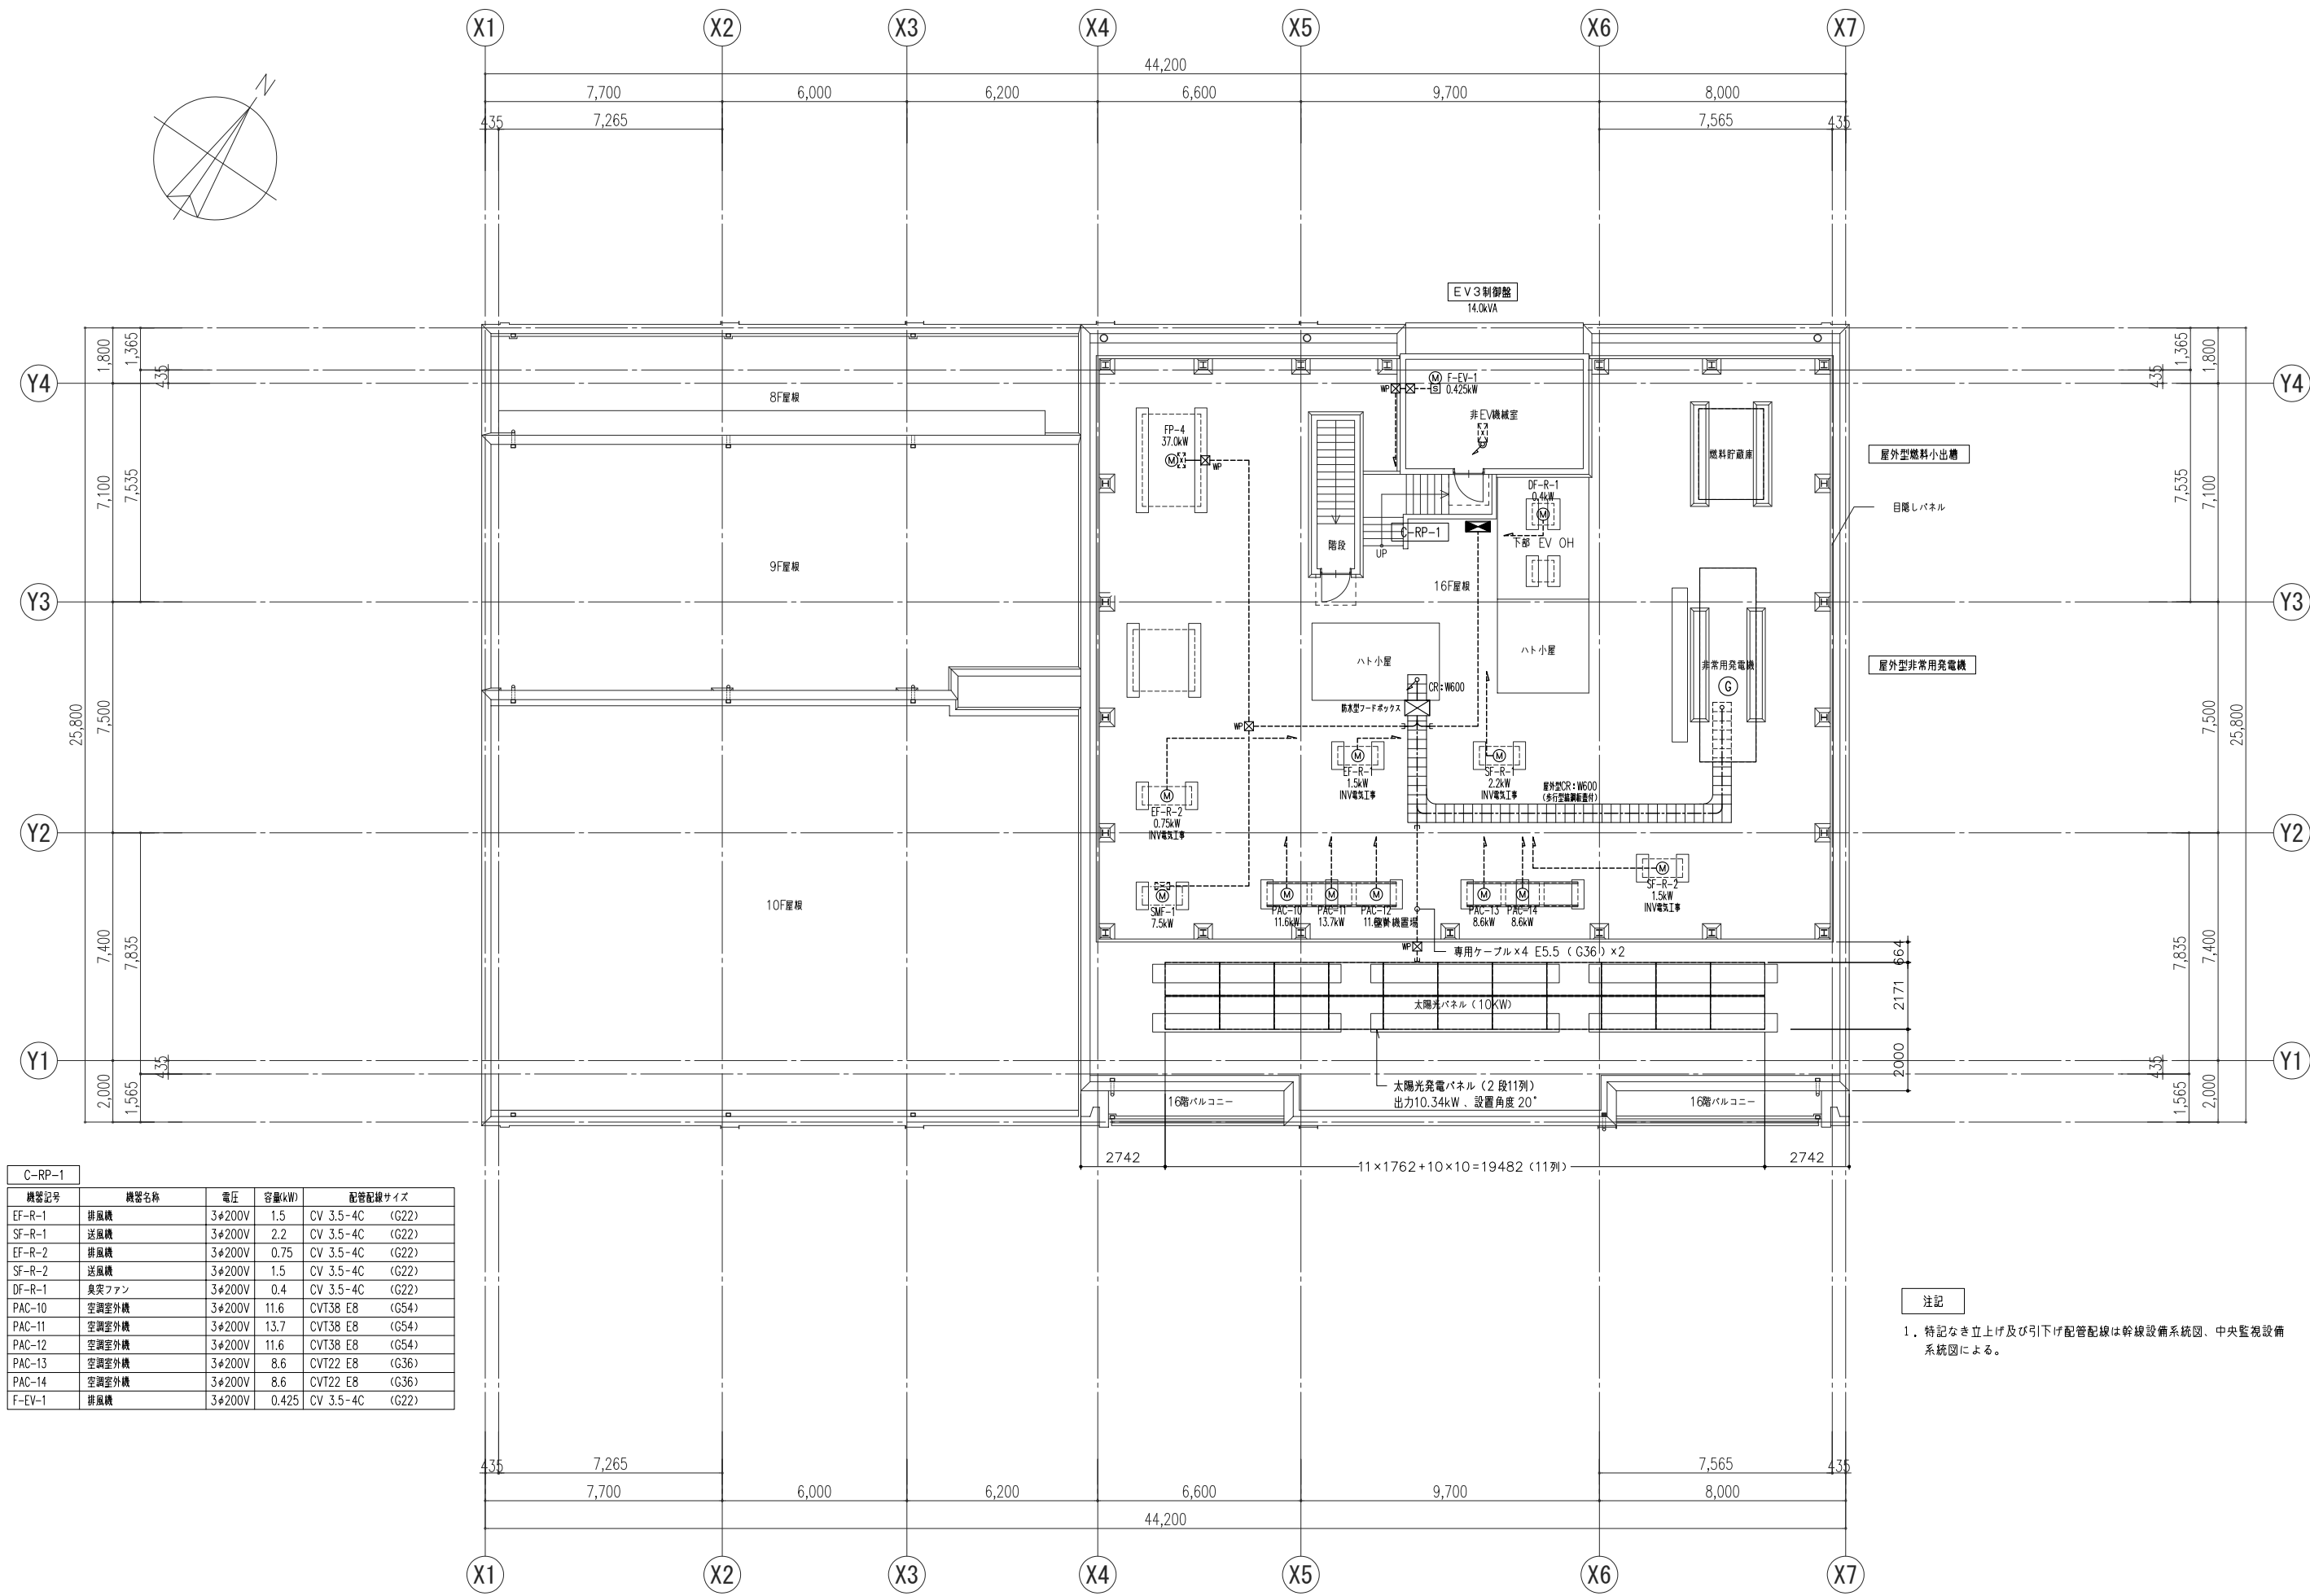

C-RP-1				
機器記号	機器名称	電圧	容量(kW)	配管配線サイズ
EF-R-1	排風機	3φ200V	1.5	CV 3.5-4C (G22)
SF-R-1	送風機	3φ200V	2.2	CV 3.5-4C (G22)
EF-R-2	排風機	3φ200V	0.75	CV 3.5-4C (G22)
SF-R-2	送風機	3φ200V	1.5	CV 3.5-4C (G22)
DF-R-1	臭気ファン	3φ200V	0.4	CV 3.5-4C (G22)
PAC-10	空調室外機	3φ200V	11.6	CVT38 E8 (G54)
PAC-11	空調室外機	3φ200V	13.7	CVT38 E8 (G54)
PAC-12	空調室外機	3φ200V	11.6	CVT38 E8 (G54)
PAC-13	空調室外機	3φ200V	8.6	CVT22 E8 (G36)
PAC-14	空調室外機	3φ200V	8.6	CVT22 E8 (G36)
F-EV-1	排風機	3φ200V	0.425	CV 3.5-4C (G22)

注記
1. 特記なき立上げ及び引下げ配管配線は幹線設備系統図、中央監視設備系統図による。

	記 事	主管部署	部長		 三愛地所設計 + EMOTION 心を動かす、未来をつくる。	工事名称 (仮称) 港区白金台 1 丁目計画	コードNo. 241022	図面番号 E-044
		建築設計二部	田 中				区分 電気図	
		PJ 統括	設計主管				日付 2025/07	
		石 井	織 田				縮尺 A1:1/100 A3:1/200	
		電気設備設計部	沼部・山口・岩井・					
		設計者		一級建築士登録 田中 康達 第 3 1 1 7 7 8 号		図面名称 幹線・動力設備 PH階平面図	実施設計図	