

Помещения малярного участка судомонтажного цеха ОАО «Окская судоверфь» по адресу г. Навашино Нижегородской области, ул. Проезжая, д. 4

# Рабочая документация

Автоматическая установка порошкового пожаротушения

Шифр 19/04/24-АУПП



Помещения малярного участка судомонтажного цеха ОАО «Окская судоверфь» по адресу г. Навашино Нижегородской области, ул. Проезжая, д. 4

# Рабочая документация


Автоматическая установка порошкового пожаротушения

# Шифр 19/04/24-АУПП


Главный инженер проекта	Сигал Е.П.
Заказчик	


		<u>6</u> -	Извещатель	пожарный тепловой					
		道 -	Извещатель	пожарный линейный дымовой (приемник)					
		<u></u> ←∑ -	Извещатель	пожарный линейный дымовой (излучатель)					
		_ ☑ -	Извещатель	пожарный пламени					
		<u> </u>		пожарный ручной					
		⊟ -	ВУОС	· · · · ·					
		A -	Устройство в	эключения автоматики					
		<b>⊗</b> ► -	Модуль пороц	икового тушения Западания					
		-	Контроллер б	Вухпроводной линии связи С2000-КДЛ					
		ПТ -	Блоки индика	ции системы пожаротушения С2000-ПТ					
		<b>-</b>	Контрольно-	ηγεκοβοῦ δποκ C2000-ΚΠΕ					
		<u>-</u> -	Контрольно-	ηγεκοβοῦ δλοκ C2000-CΠ1					
		БРШС -	Блок расшире	ения шлейфов сигнализации С2000-БРШС-Е	Σx				
		ИБш –	Барьер искро	защитный С2000-Спектрон-ИБ					
		Бриз -	Блок разветв	Вительно-изолирующий БРИЗ-Ехі					
		+	Блок питания	7					
		_	Преобразова	Преобразователь интерфейсов, где комментарий:					
			Π - RS-232/F	RS-485 C2000-ПИ					
			E - RS-485/E	thernet C2000-Ethernet					
			Б - 2xRS-485	5/1xRS-485					
		<b>%</b> -	Оповещатель	э звуковой					
Зано		-	Оповещатель	ь световое табло, где комментарий:					
Согласовано			В – Выход ,						
C02/			Н – Порошок	не входи ,					
N			У – Порошок	уходи ,					
зам. инв.		1–1	А – Автомаі	тика отключена					
Взал		-	зона контрол	я пожарной сигнализации					
дата				19/04/24-A	 УПП				
. u da		Помещения малярного участка судомонтажного цеха ОАО Окская							
Подп. и	Изм. Кол.уч	Лист №Док	Подп. Дата	судоверфь по адресу г. Навашино Ні Проезжая, д.		ской обла	сти, ул.		
	ГИП	Листі і м. док Сигал Е.П.	04.24	Автоматическая установка порошкового	Стадия	/lucm	Листов		
.иоди.	Н. контр.	Сигал И.А.	04.24	пожаротушения	Р	2	1		
Инв. № подл.	Разработ.	Костив Ю.Б.	<b>font</b> 04.24	Условные обозначения		Спец1	Іроект немы безопасности		
		<u> </u>				Форма	m A4		


Извещатель магнитоконтактный

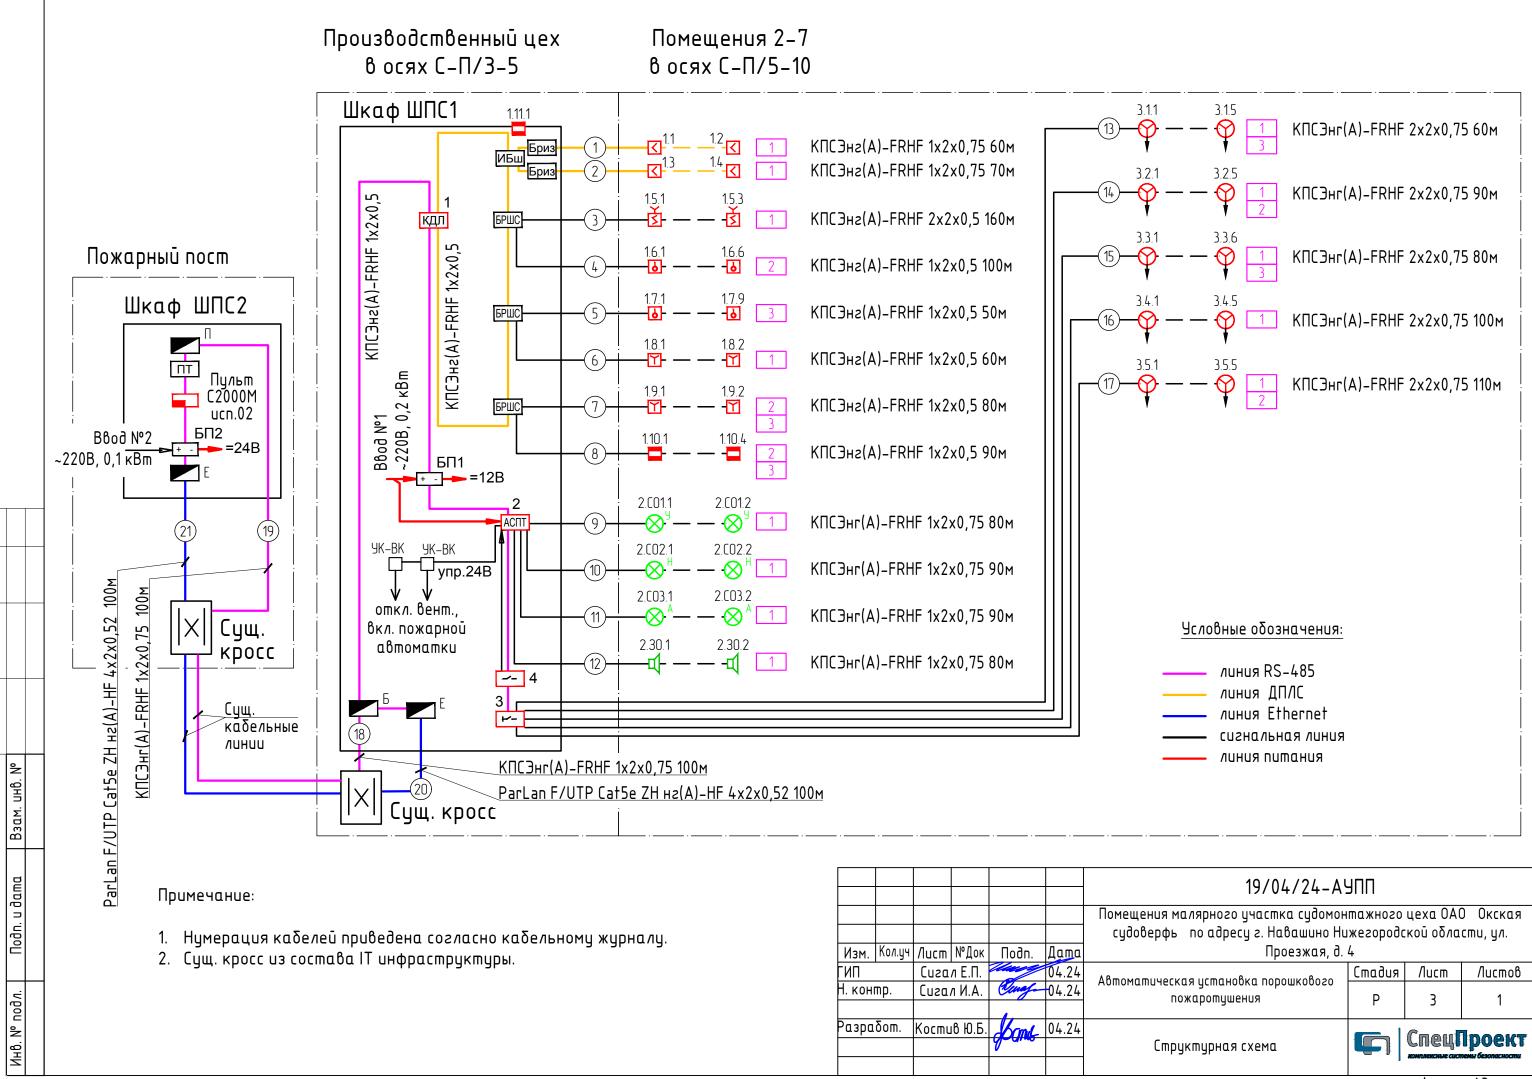


Согласовано

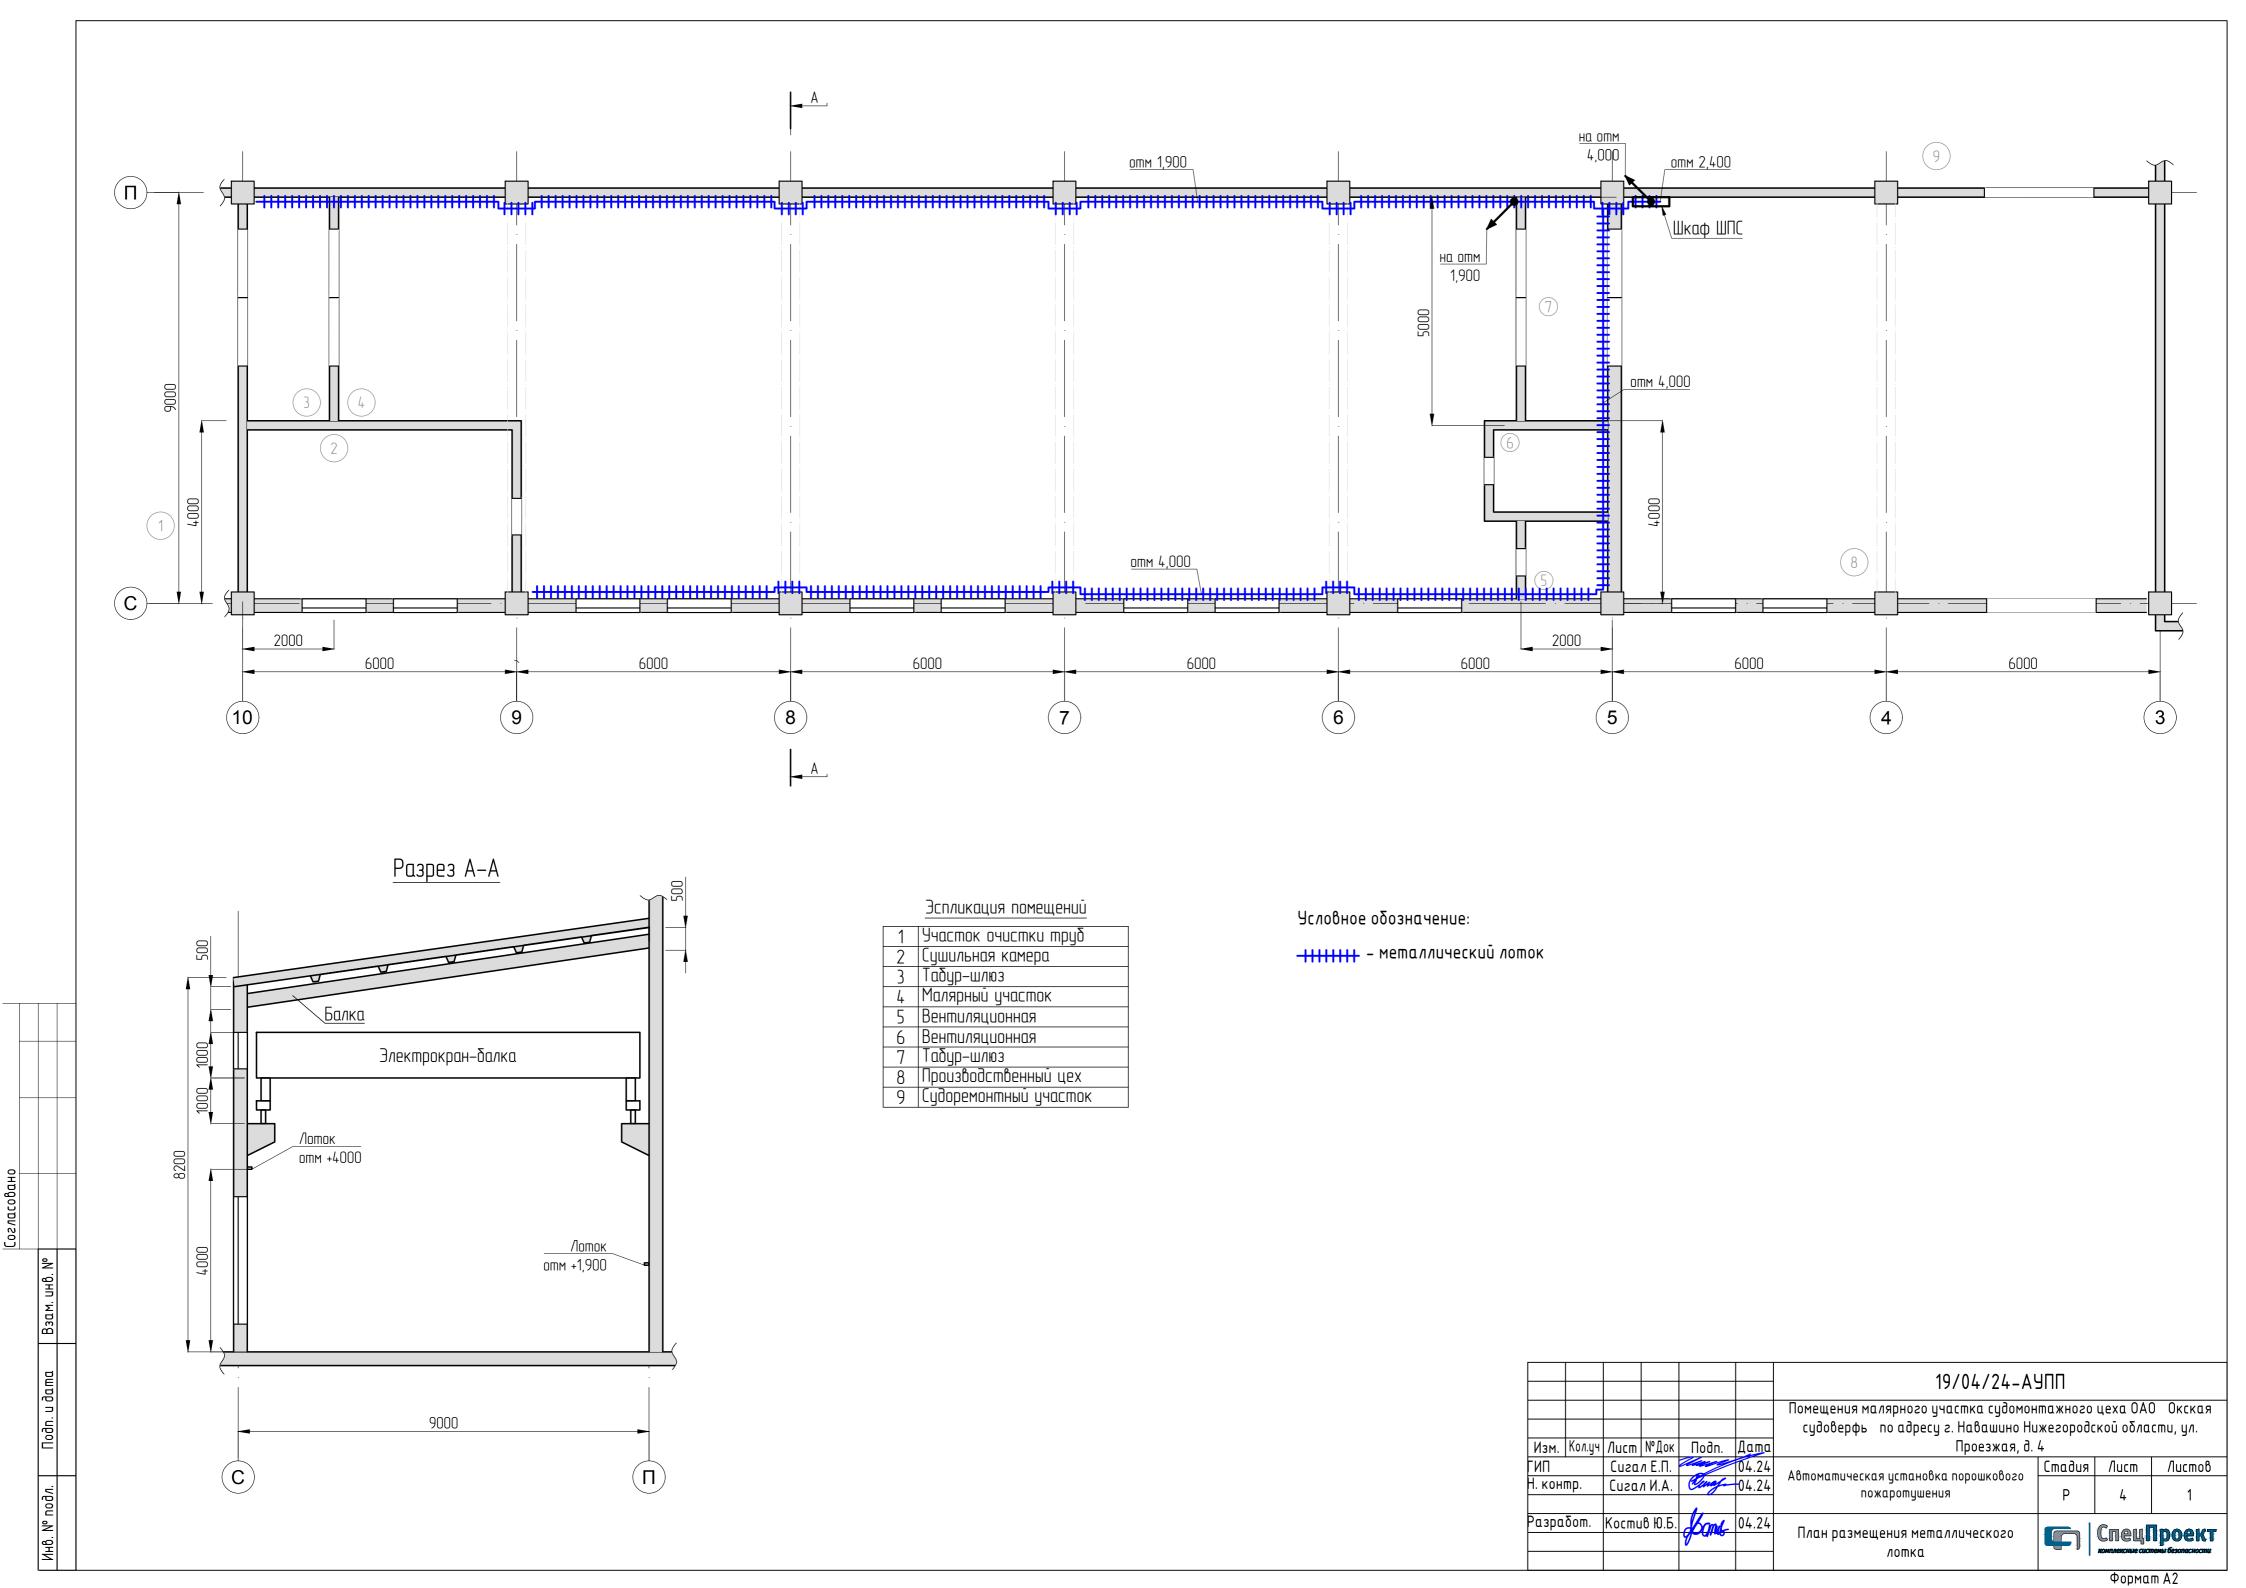

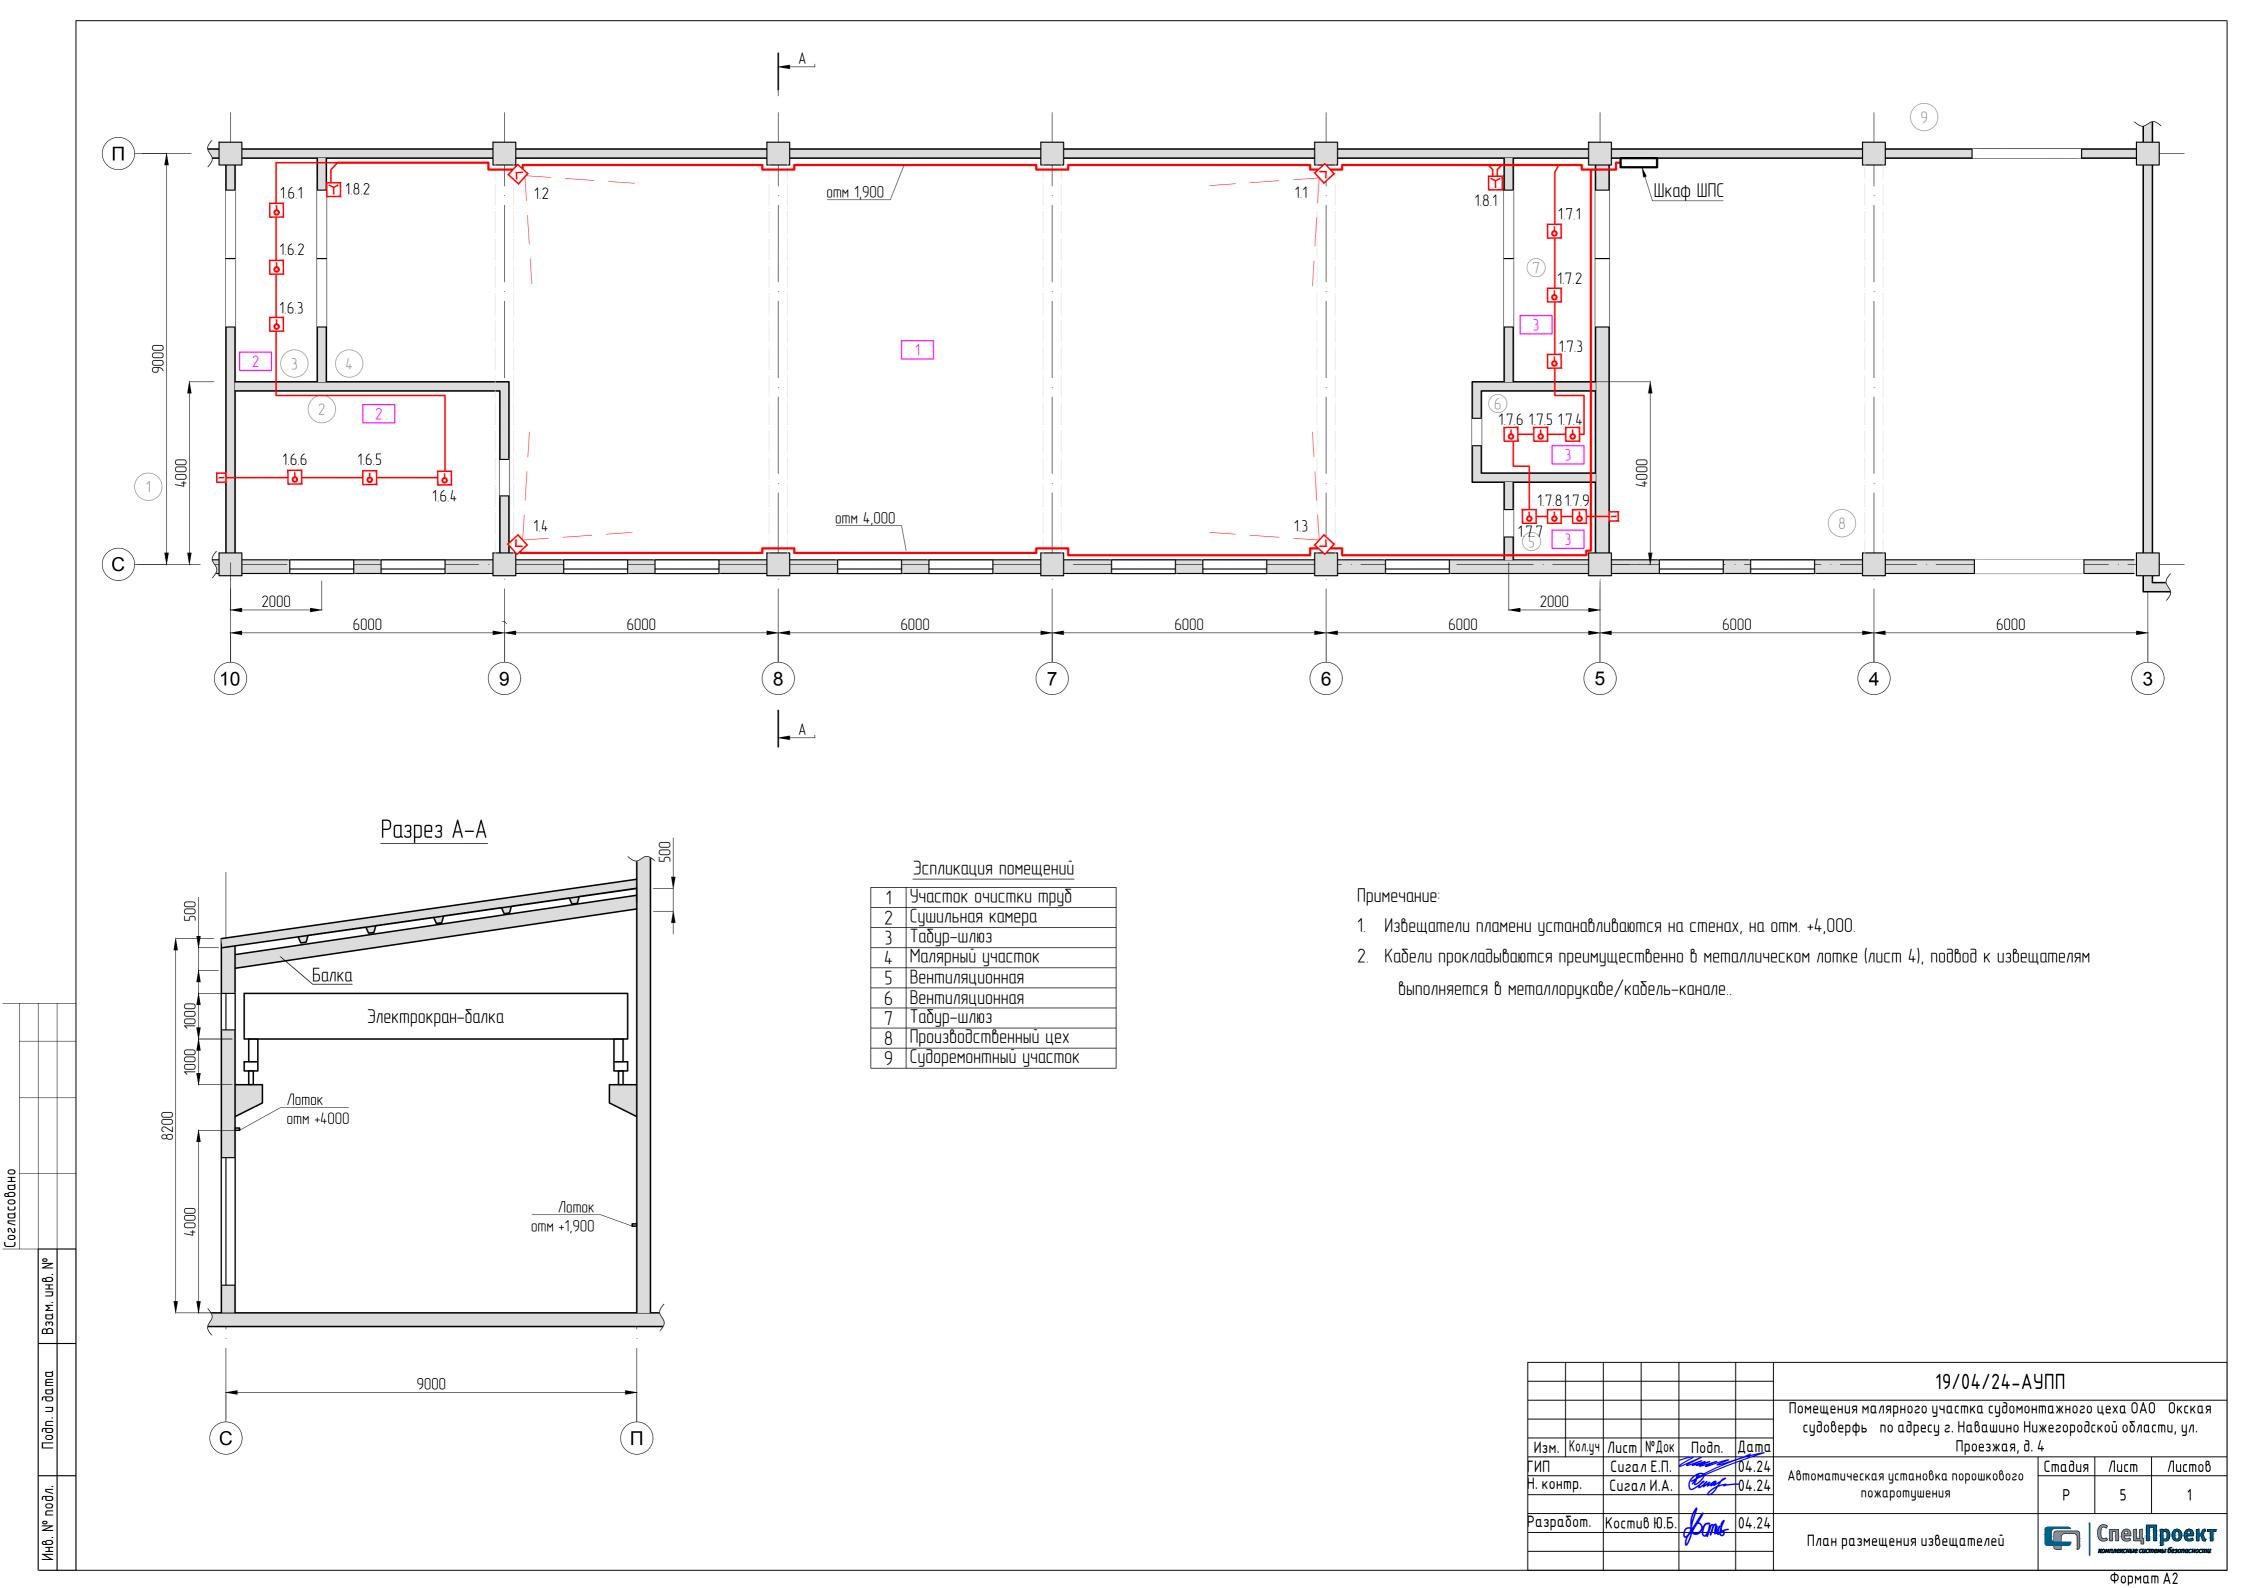


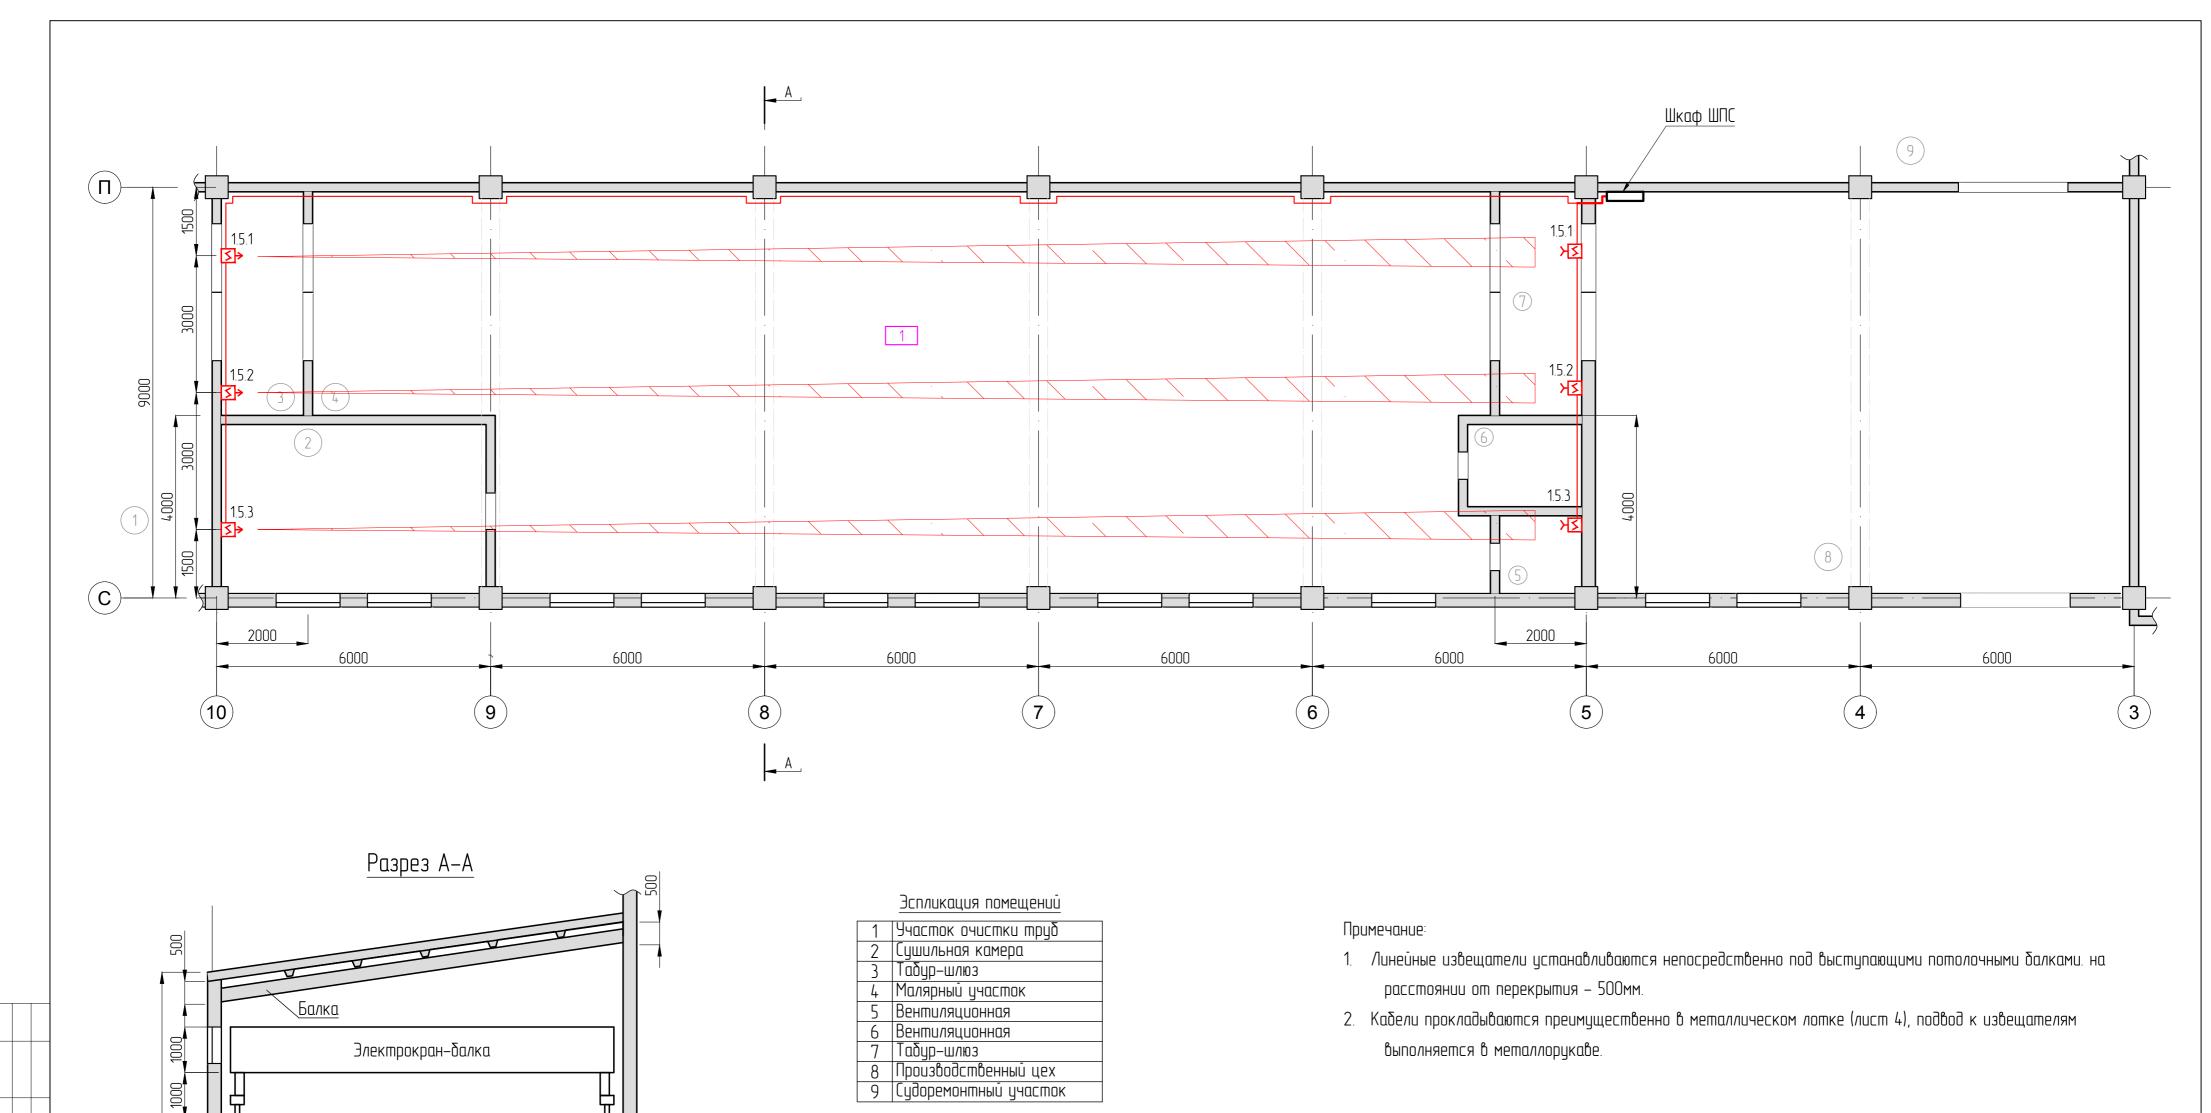


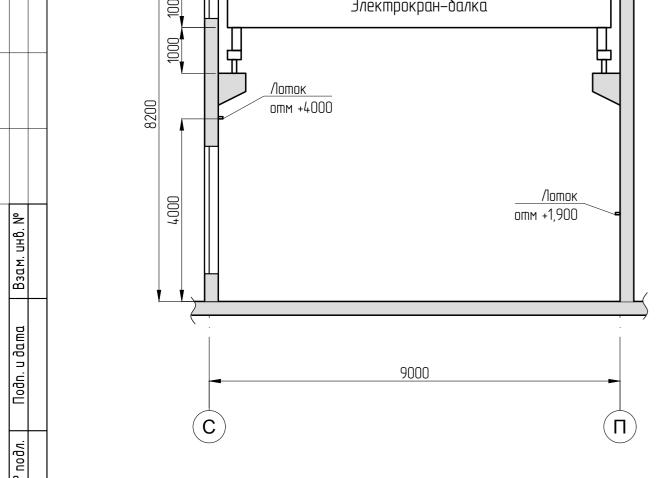


						19/04/24-АУПП						
						Помещения малярного участка судомонтажного цеха ОАО Окская судоверфь по адресу г. Навашино Нижегородской области, ул.						
Изм.	Кол.уч	/lucm	№Док	Подп.	Дата	Проезжая, д. 4						
ПΠ		Cuza	л Е.П.	Mary	04.24	A B TO MATERIAL OF	Стадия	/lucm	Листов			
1. конг	np.	Cuza	л И.А.	Ocnaf.	04.24	Автоматическая установка порошкового пожаротушения	Р	6	1			
азработ.		Костив Ю.Б. 04.24		04.24	План размещения извещателей (второй свет)	СпецПроект						

DNAM A 2

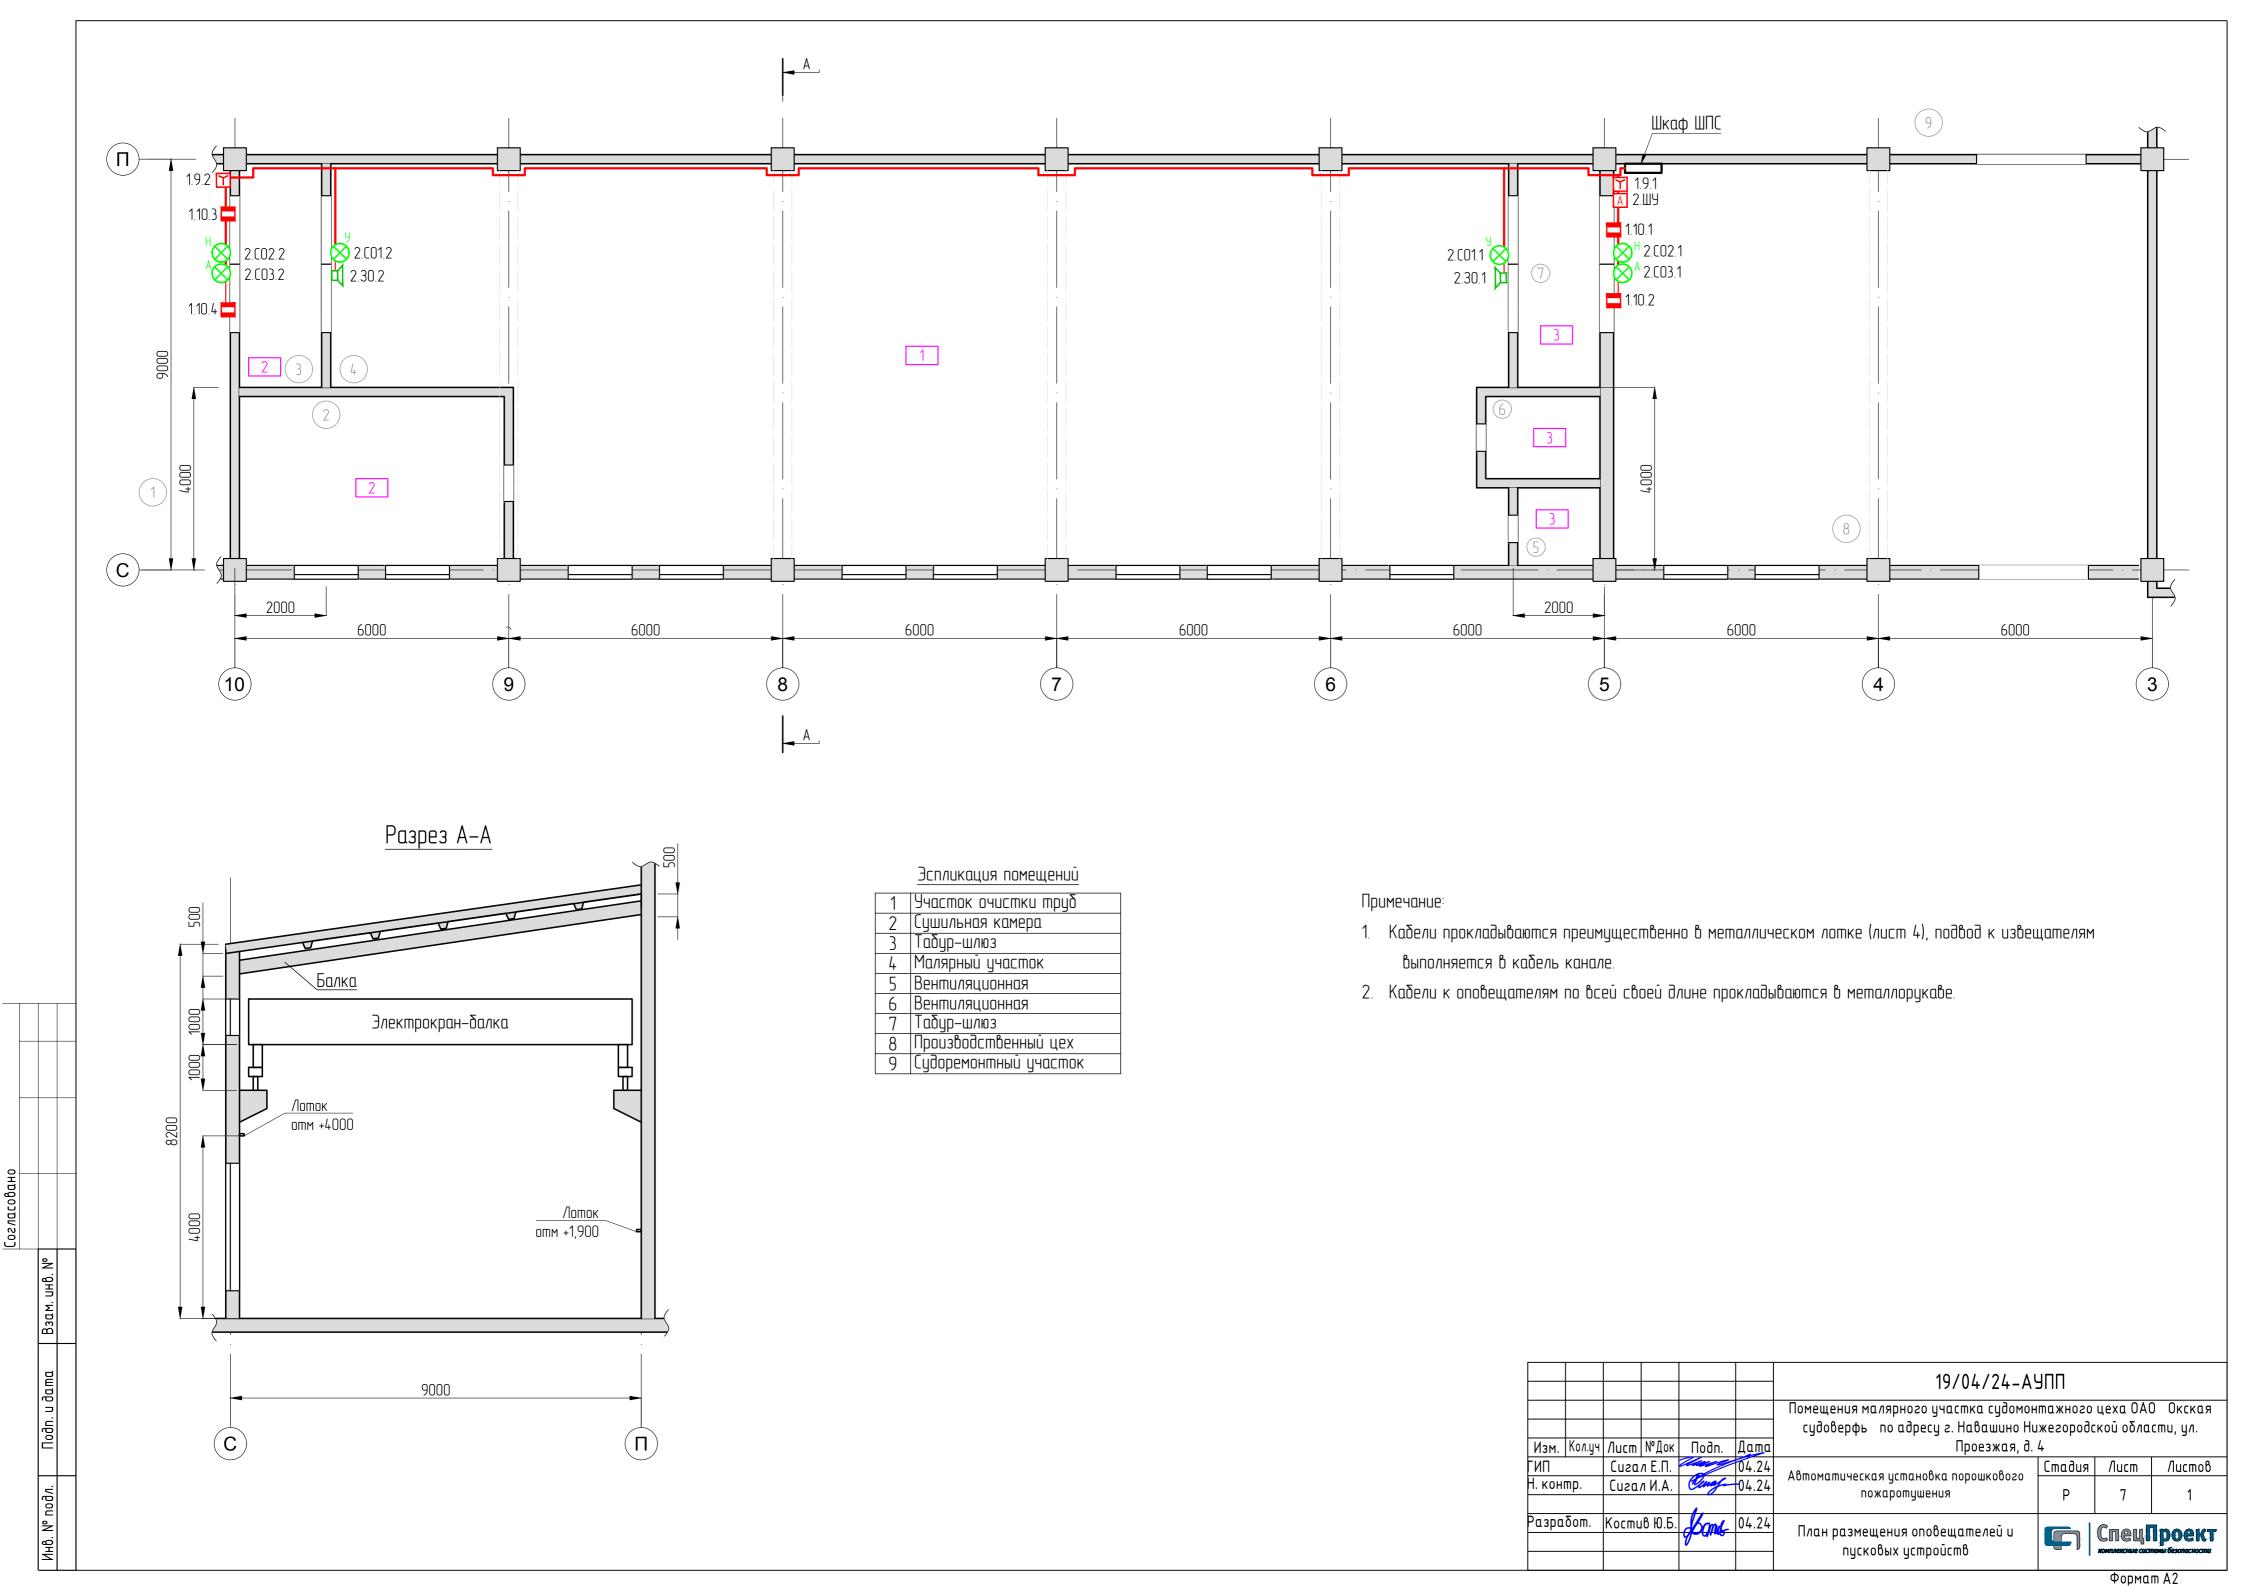

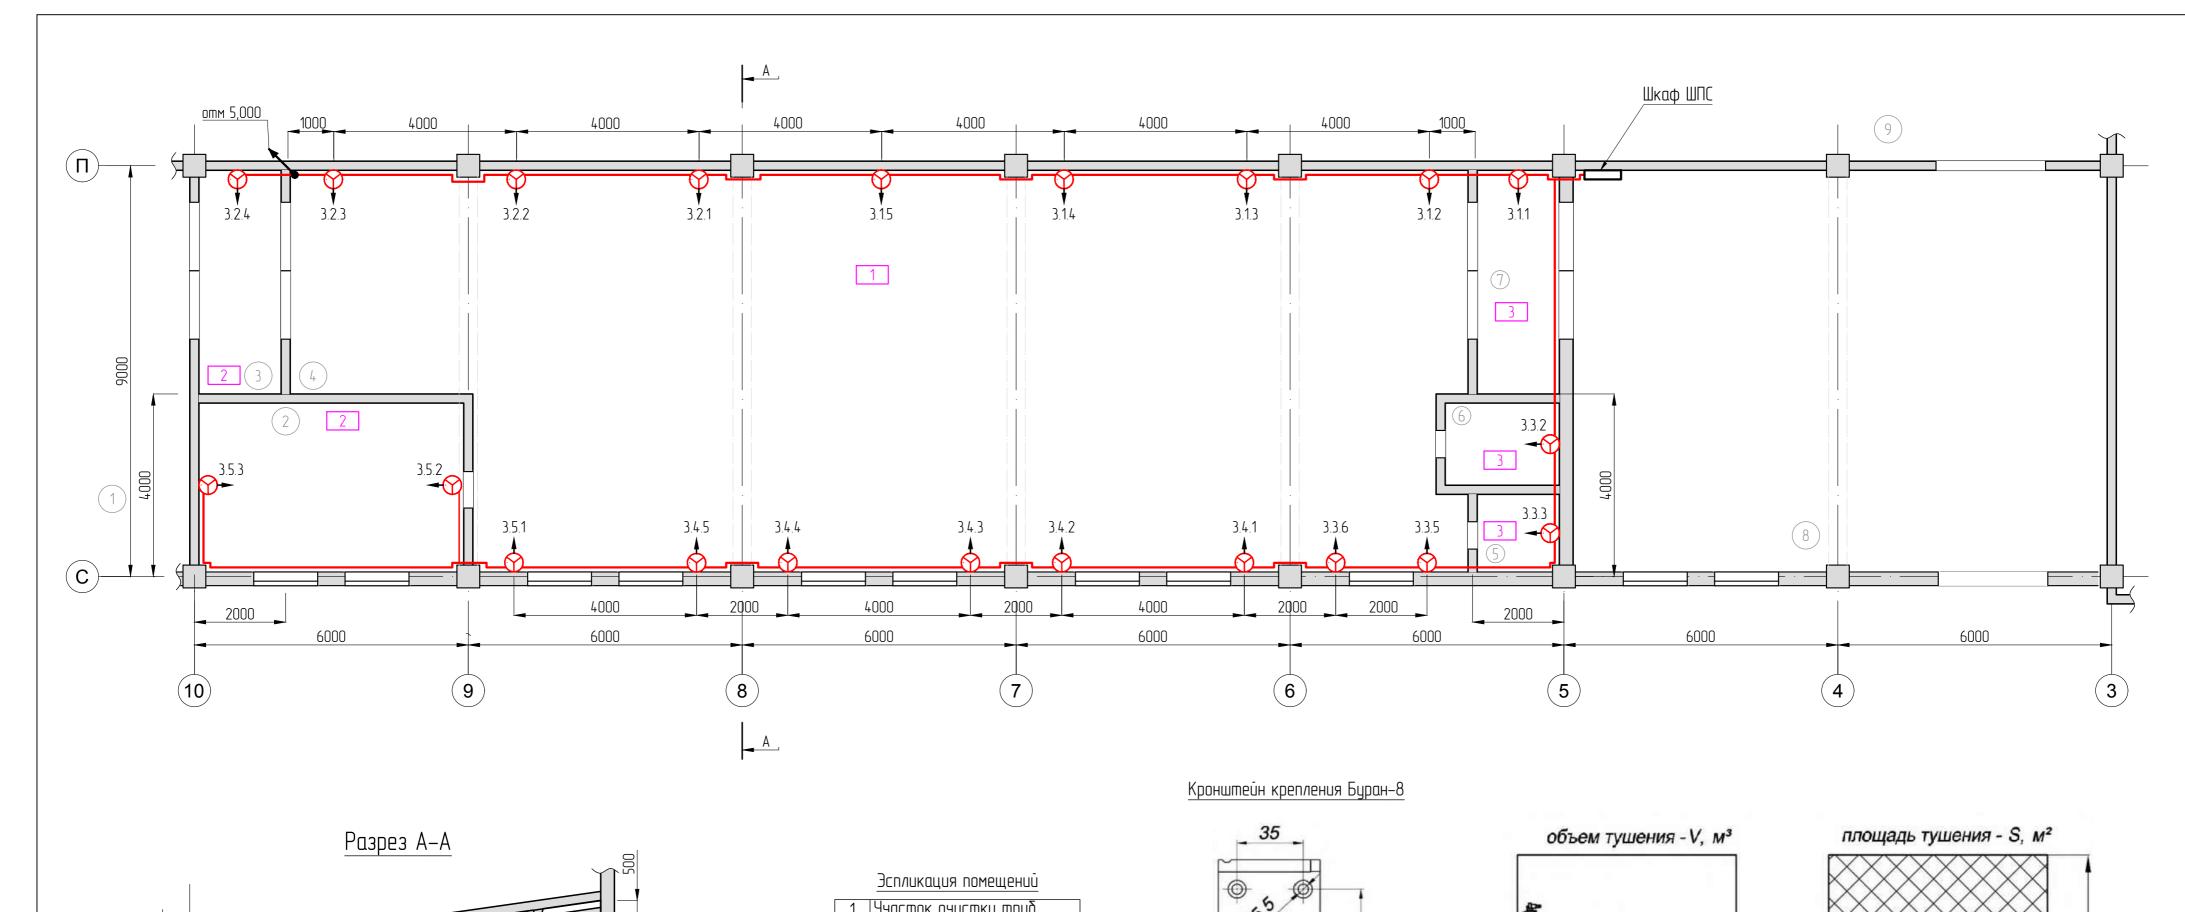

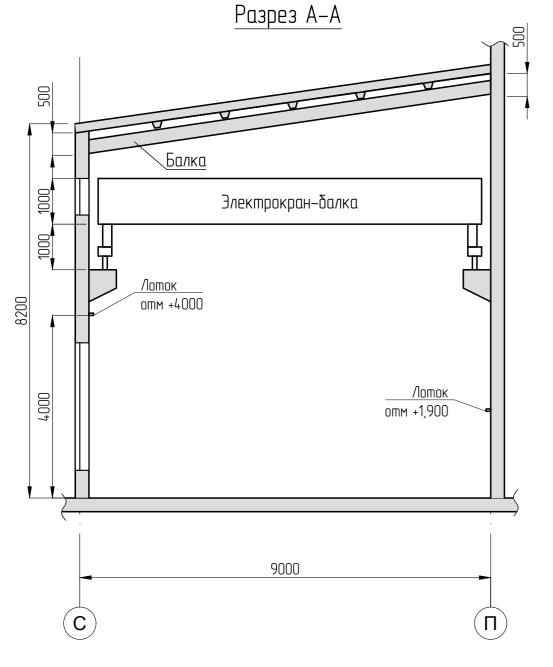



	<del></del>
1	Участок очистки труб
2	Сушильная камера
3	Табур-шлюз
4	Малярный участок
5	Вентиляционная
6	Вентиляционная
7	Табур-шлюз
8	
9	Судоремонтный участок
7 8	Вентиляционная Табур-шлюз Производственный цех Судоремонтный участок

Условные обозначения:

– балка

# DEST TOTAL T

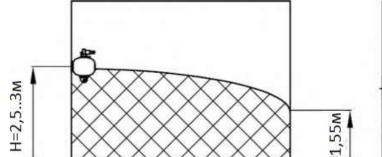

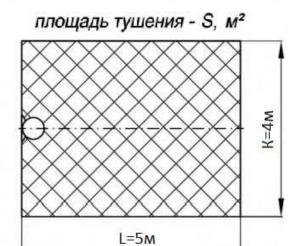


Наименование	Н, м	По очагам класса В							
модификации		S, M <sup>2</sup>	V, M <sup>3</sup>	L, M	К, м	h, м			
Буран-8взрУ	$3,0 \pm 0,5$	21	42	4,6	-	2			
	6,0±0,5	18	36	4.3	-	2			
Буран-8взрН	$2.5 \pm 0.5$	20	31	5	4	1,55			

# Примечание:

- 1. Модули тушения устанавливаются на высоте +2,500.
- 2. Кабели по всей своей длине прокладываются в металлорукаве, размещаемом преимущественно в металлическом лотке (лист 4).

						19/04/24-A	AUU					
						Помещения малярного участка судомон судоверфь по адресу г. Навашино Ни						
	Кол.уч				Дата	Проезжая, д. 4						
ГИП		Сига	л Е.П.	The state of the s	04.24	Автоматическая установка порошкового	Стадия	/lucm	Листов			
Н. кон	Н. контр.		Сигал И.А. Сигу 04.24		04.24	пожаротушения	P	8	1			
Разра	Разработ.		Костив Ю.Б.		04.24	План размещения модулей тушения		_	Проект пены безопасности			


Формат А2

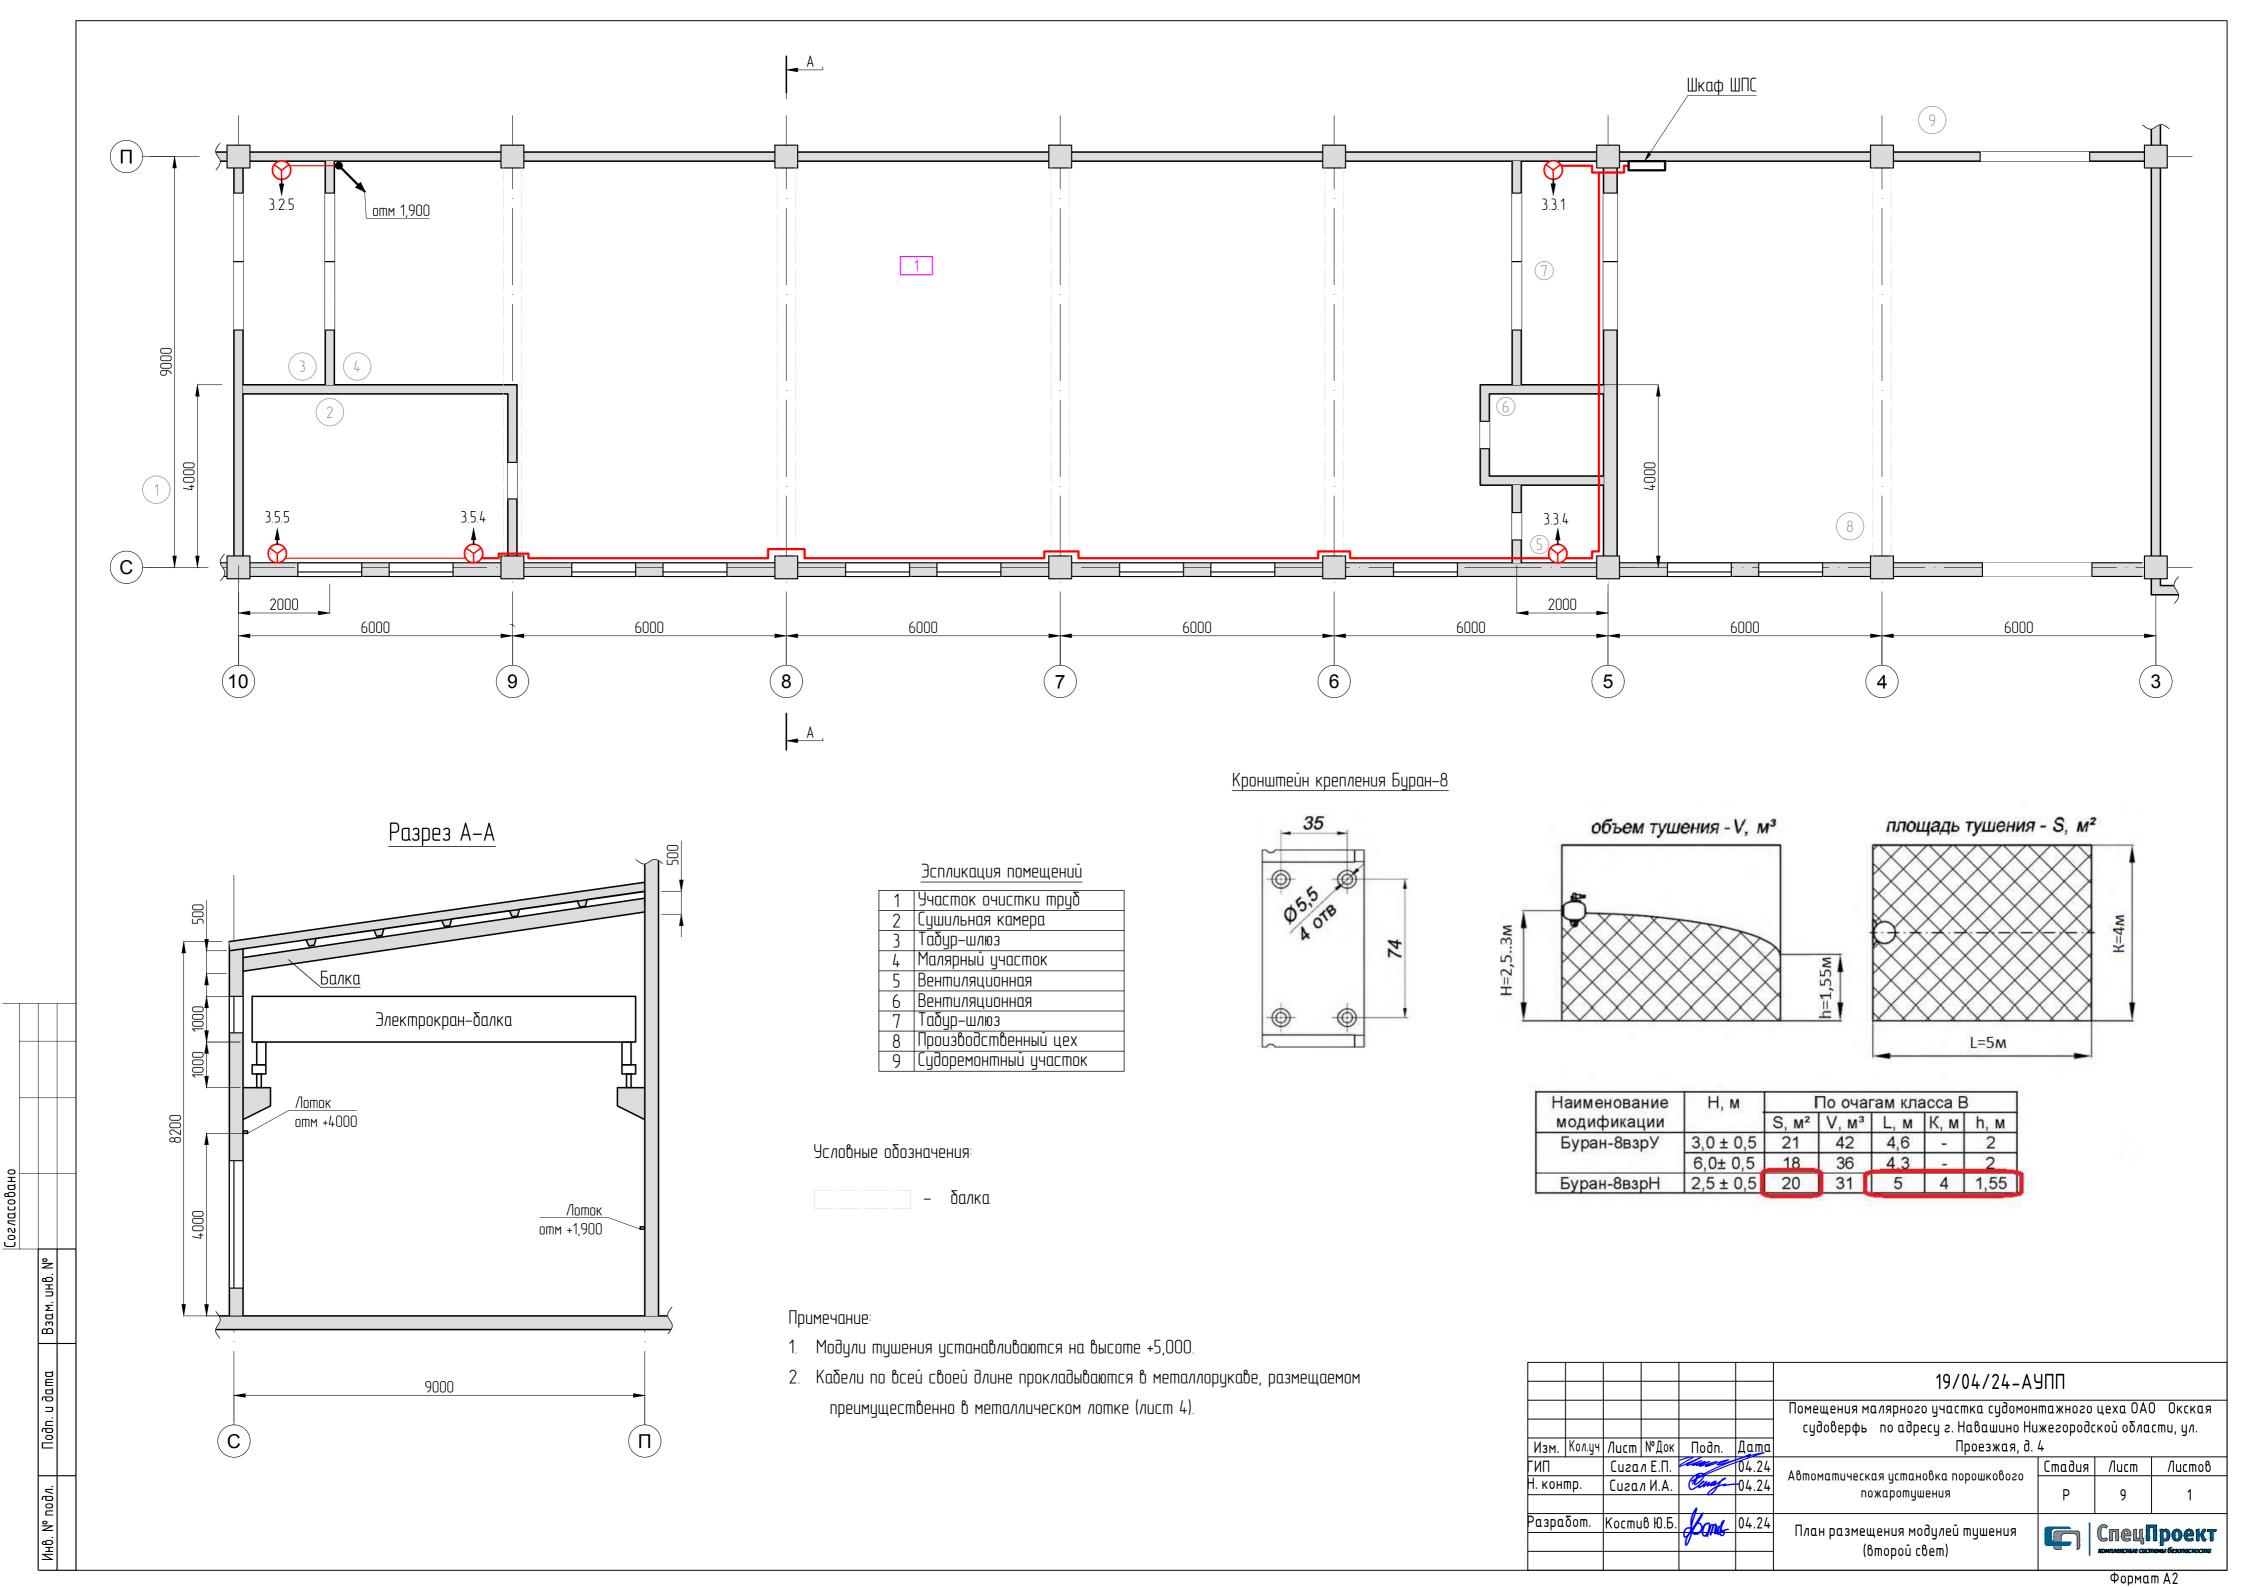


N.I.	05	Трас	ca		К	абель	
N строк и	Обозна чение кабеля	Начало	Конец	Участок трассы	Марка	Кол-во число и сечение жил.	Длин а,м
	1	ИБш	1.1-1.2	Маляр. участок	КПСЭнг(А)- FRHF	1x2x0,75	60
	2	ИБш	1.3-1.4	Маляр. участок	КПСЭнг(А)- FRHF	1x2x0,75	70
	3	БРШС №1	1.5.1-1.5.3	Маляр. участок	КПСЭнг(А)- FRHF	2x2x0,5	160
	4	БРШС №1	1.6.1-1.6.6	Маляр. участок	КПСЭнг(А)- FRHF	1x2x0,5	100
	5	БРШС №2	1.7.1-1.7.9	Маляр. участок	КПСЭнг(А)- FRHF	1x2x0,5	50
	6	БРШС №2	1.8.1-1.8.2	Маляр. участок	КПСЭнг(А)- FRHF	1x2x0,5	60
	7	БРШС №3	1.9.1-1.9.2	Маляр. участок	КПСЭнг(A)- FRHF	1x2x0,5	80
	8	БРШС №3	1.10.1- 1.10.4	Маляр. участок	КПСЭнг(А)- FRHF	1x2x0,5	90
	9	АСПТ	2.CO1.1- 2.CO1.2	Маляр. участок	КПСЭнг(А)- FRHF	1x2x0,75	80
	10	АСПТ	2.CO2.1- 2.CO2.2	Маляр. участок	КПСЭнг(А)- FRHF	1x2x0,75	90
	11	АСПТ	2.CO3.1- 2.CO3.2	Маляр. участок	КПСЭнг(А)- FRHF	1x2x0,75	90
	12	АСПТ	2.30.1- 2.30.2	Маляр. участок	КПСЭнг(А)- FRHF	1x2x0,75	80
	13	КПБ №3	3.1.1-3.1.5	Маляр. участок	КПСЭнг(А)- FRHF	2x2x0,75	60
	14	КПБ №3	3.2.1-3.2.5	Маляр. участок	КПСЭнг(А)- FRHF	2x2x0,75	90
	15	КПБ №3	3.3.1-3.3.6	Маляр. участок	КПСЭнг(А)- FRHF	2x2x0,75	80
	16	КПБ №3	3.4.1-3.4.5	Маляр. участок	КПСЭнг(А)- FRHF	2x2x0,75	100
	17	КПБ №3	3.5.1-3.5.5	Маляр. участок	КПСЭнг(А)- FRHF	2x2x0,75	110
	18	ШПС1	Сущ. кросс	Маляр. участок	КПСЭнг(А)- FRHF	1x2x0,75	100
	19	ШПС2	Сущ. кросс	ПП	КПСЭнг(А)- FRHF	1x2x0,75	100
					19/04/24-АУП	П	
Изм. Ли	ист И докум	мента Подп. Даг	судовер		о участка судомонтаж су г. Навашино Нижег Проезжая, д. 4		
Разраб.	Kocm		.24	TNA6ck3a Not	ановка порошкового	Стадия Лист	Листов
Н.контр	. Сига.	п И.А. 02	.24	-	тушения 	P 10	2
ГИП	Сига	п Е.П. <b>Опер</b> 02	.24	Кабельнь	ий журнал	Спеці комплексные сист	<b>Проект</b> пемы безопасности

		Трасс	ca		k	Сабель	
N строк и	Обозна чение кабеля	Начало	Конец	Участок трассы	Марка	Кол-во число и сечение жил.	Длин а,м
	20	ШПС1	Сущ. кросс	Маляр. участок	F/UTP Cat5e ZH нг(A)-HF	4x2x0,52	100
	21	ШПС2	Сущ. кросс	ПП	F/UTP Cat5e ZH нг(A)-HF	4x2x0,52	100

Лист	Кол.уч.	Лист	N док.	Подп.	Дата

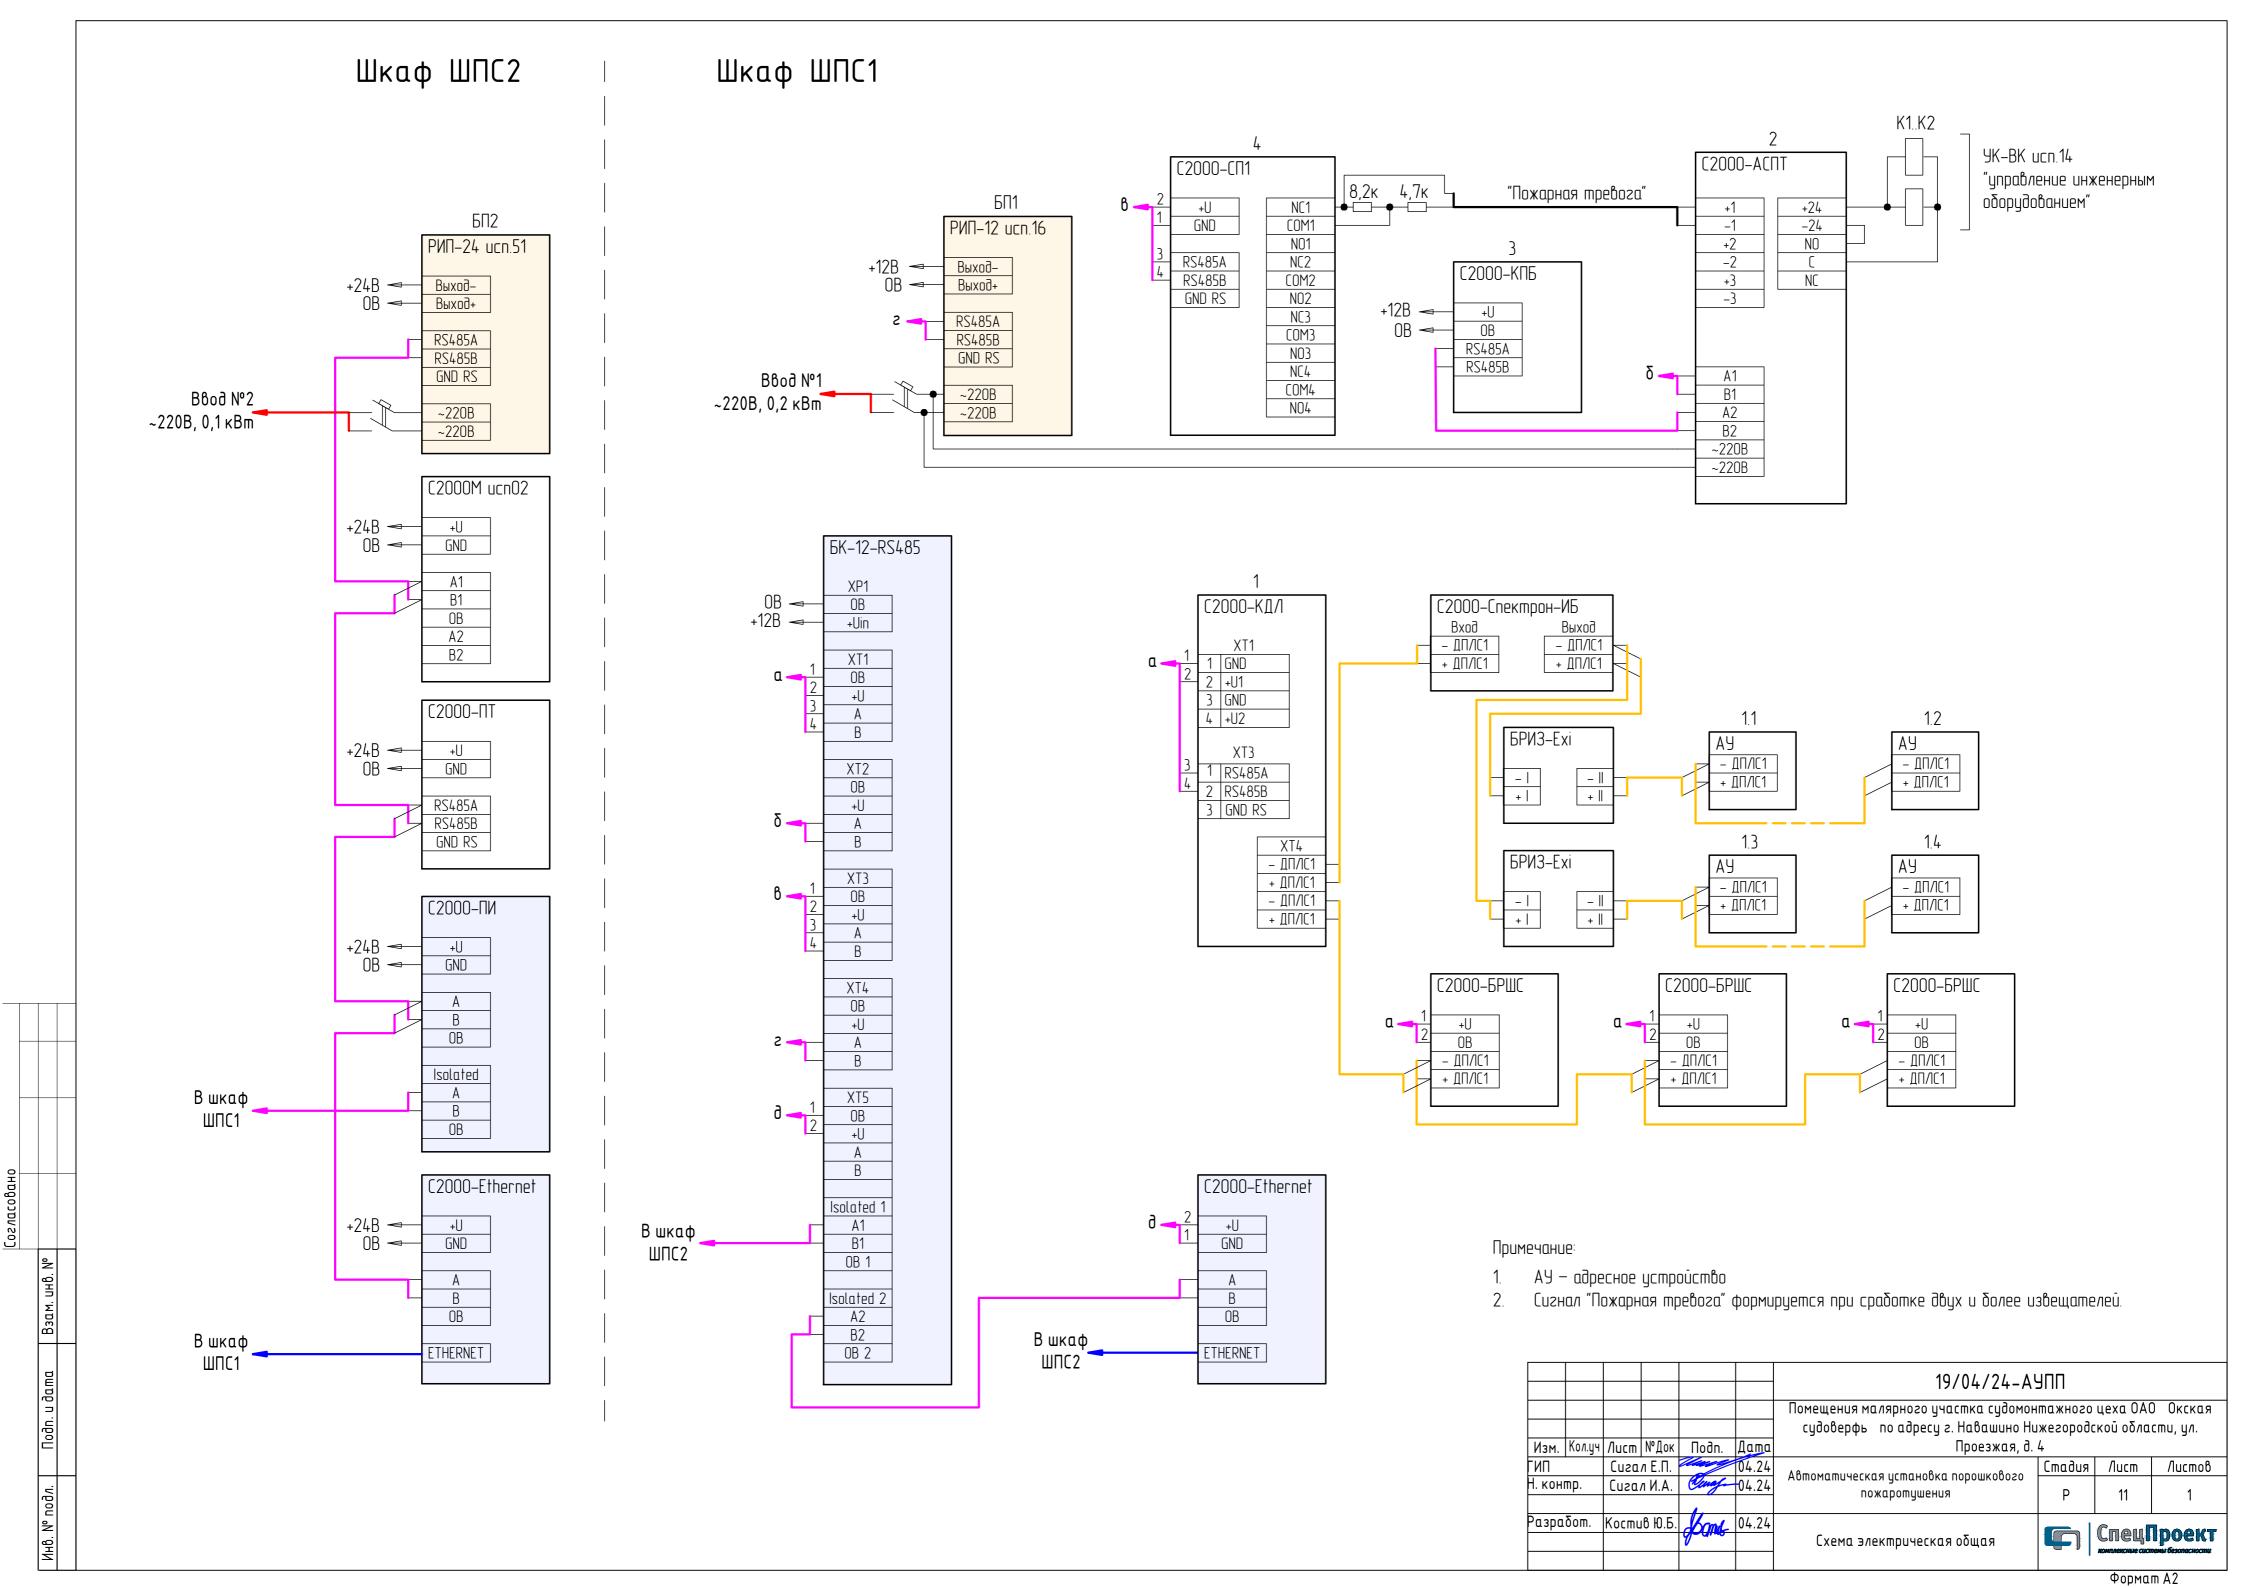

### Схема подключения С2000-АСПТ

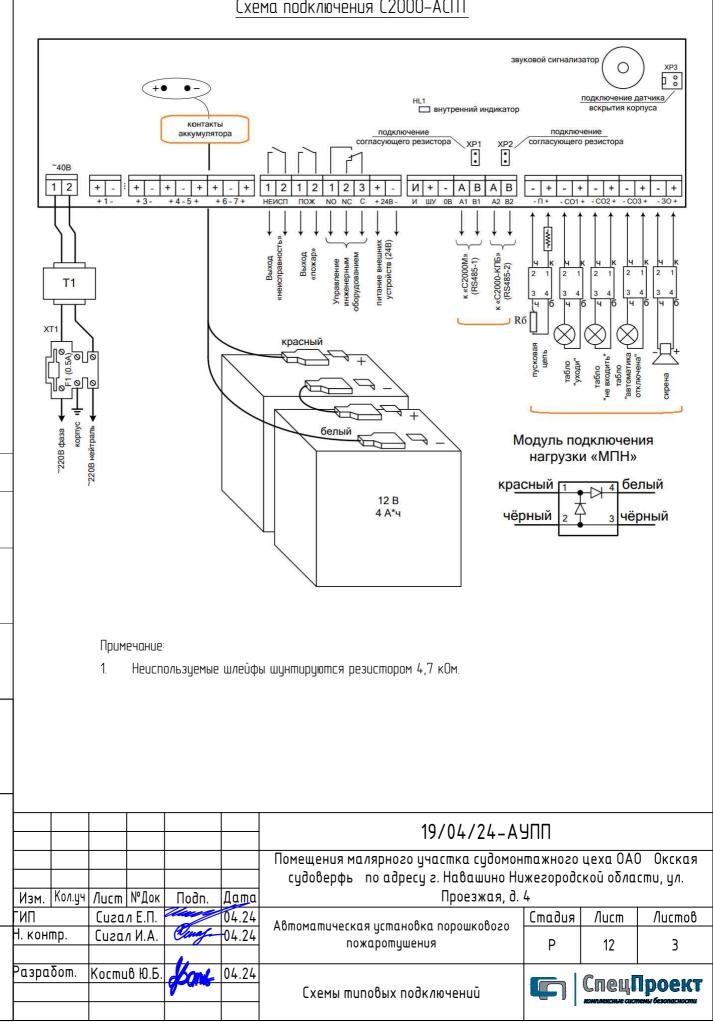

Согласовано


ŝ

Взам. инв.


Nodn. u dama


Инв. № подл.

### Схема подключения оповещателей к С2000-КПБ

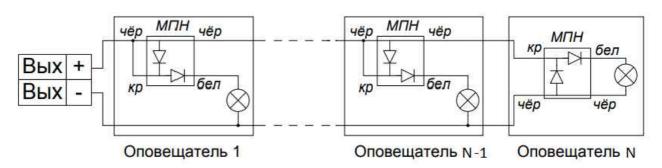

### Схема подключения пиропатронов модулей тушения к С2000-КПБ

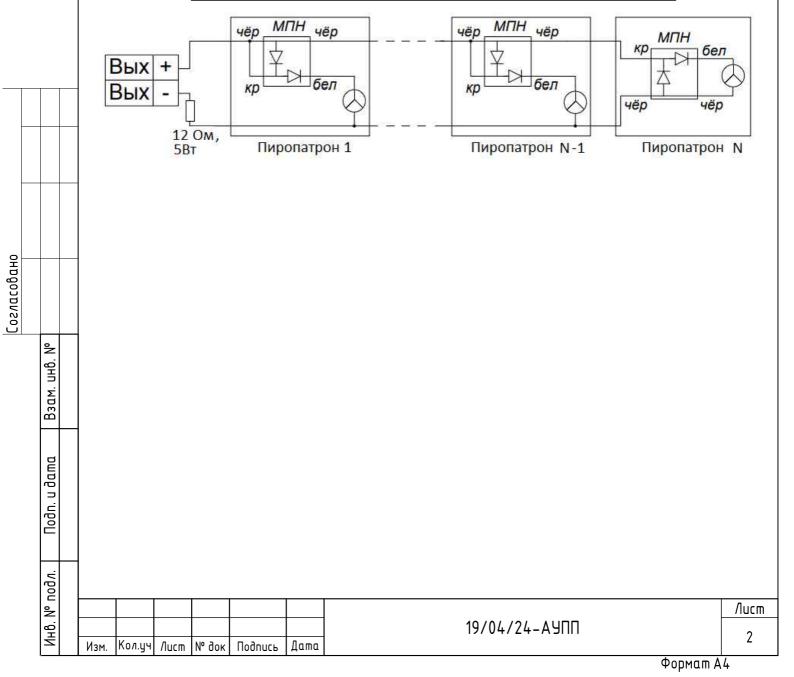

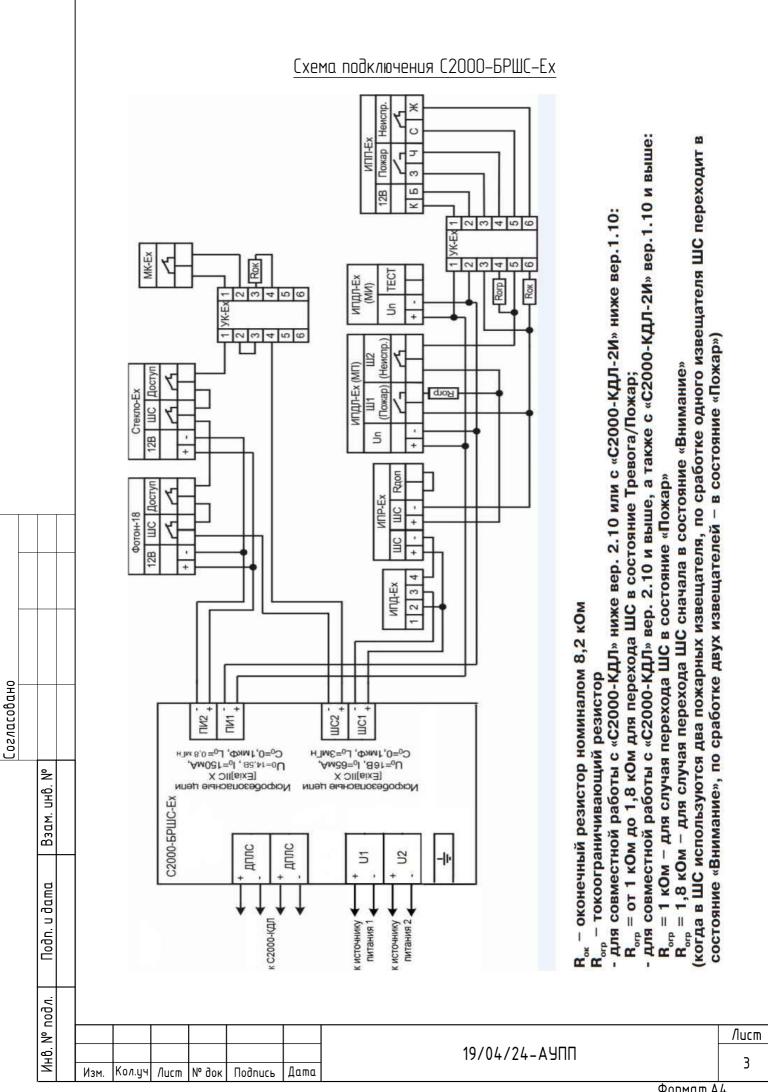

### ЛИСТ РЕГИСТРАЦИИ ИЗМЕНЕНИЙ

II		Номер листа (с	страницы)		Всего	NG	Вх № сопровод.	П	П
Изм.	измененных	замененных	новых	аннулиров.	листов в докум.	<b>№</b> документа	документа и дата	Подпись	Дата

Позиция	Наименование и техническая характеристика	Тип, марка, обозначение документа, опросного листа	Код оборудова изделия, материала	За6	вод-изготовитель	Единица измерения	Кол-во	Масса Единицы кг.	Приме	чание
1	2	3	4		5	6	7	8	9	
	0.7									
	<u>Оборудование</u>			_						
	Пульт контроля и управления	С2000М исп.02			болид, Россия	ШТ.	1			
	Преобразователь интерфейсов RS-232/RS-485	С2000-ПИ			болид, Россия	ШТ.	1			
	Преобразователь интерфейсов RS-485/RS-232 в Ethernet	C2000-Ethernet			олид, Россия	ШТ.	2			
	Блок коммутации	БК-12-RS485-01			болид, Россия	шт.	1			
1	Контроллер двухпроводной линии связи	С2000-КДЛ-2И		E	болид, Россия	шт.	1			
2	Блок приемно-контрольный и управления пожаротушением	С2000-АСПТ		E	олид, Россия	шт.	1			
	Блок индикации системы пожаротушения	C2000-ПТ		E	болид, Россия	шт.	1			
	Блок расширения шлейфов сигнализации	С2000-БРШС-Ех		E	болид, Россия	шт.	3			
	Барьер искрозащитный	С2000-Спектрон-ИБ		E	болид, Россия	шт.	1			
	Блок разветвительно-изолирующий взрывозащищенный	БРИЗ-Ехі		E	олид, Россия	шт.	2			
	Извещатель пламени Ехі	С2000-Спектрон-607-Ехі		E	олид, Россия	шт.	5		с 10% за	апасом
	Извещатель пожарный дымовой оптико-электронный линейный	ИПДЛ-Ех		P	иэлта, Россия	шт.	4		с 10% за	апасом
	Извещатель пожарный ручной	ИП535-27 ИПР-Ех		P	иэлта, Россия	шт.	3		с 10% за	апасом
	Устройство дистанционного пуска электроконтактное	УДП 535-50 «Север»		М	агнито-Контакт	шт.	3		с 10% з	апасом
	Извещатель пожарный тепловой	ИП 103-5/1-АЗ-ИБ		Комп	лектСтройСервис	шт.	17		с 10% з	апасол
	Извещатель охранный точечный магнитоконтактный	МК-Ех		E	болид, Россия	шт.	5		с 10% за	апасом
	Датчик вскрытия шкафа	С2000-СМК исп.06		Е	болид, Россия	шт.	1		ШП	C1
3	Блок сигнально-пусковой	С2000-КПБ		Е	олид, Россия	шт.	1			
4	Блок сигнально-пусковой	С2000-СП1		Е	олид, Россия	шт.	1			
K1K2	Устройство коммутационное 24В	УК-ВК исп.14		Е	олид, Россия	шт.	2			
	Модуль порошкового пожаротушения взрывозащищенный	МПП(р-вз)-8Н-И-ГЭ-УХЛ2,5		3	потос, Россия	шт.	52		c 100% 3	запасог
	1Ex ia IIB T4 Gb X, TУ 4854-006-52459334-2001	, , , , , , , , , , , , , , , , , , ,								
	Табло взрывозащищенное,«Порошок уходи»	СКОПА		Спе	цприбор, Россия	ШТ.	2			
	Табло, «Порошок не входи»	КРИСТАЛЛ-24			Электротехника и втоматика, Россия	шт.	2			
	Табло «Автоматика отключена»	КРИСТАЛЛ-24		3	этоматика, Россия Электротехника и втоматика, Россия	шт.	2			
	Оповещатель звуковой взрывозащищенный	3OB-3			цприбор, Россия	шт.	2			
	Модуль подключения нагрузки				Болид, Россия	шт.	34			
	Считыватель ключей Touch Memory	Считыватель-3		E	Болид, Россия	ШТ.	1			
	,									
		F				19	/04/24	1-АУПП.С	;	
					судовер	ения малярного участка судомонтажного цеха ОАО «Ок верфь» по адресу г. Навашино Нижегородской области, Проезжая, д. 4				
			м. Кол.уч. Лис N азраб. Кости		0424		· ·	T	Стадия Лист	т Лис
			aspas. Noonie	Joan Joan	Автомат	гическая устан пожаротуі	•	ошкового	Р 1	JINC

Н.контрол Сигал И.А.

Сигал Е.П.

04.24

ГИП

Спецификация оборудования и материалов

СпецПроект комплексные системы безопасности

Инв. N подл. Подп. и дата Взам.инв. N Согласовано

Позиция	Наименование и техническая характеристика	Тип, марка, обозначение документа, опросного листа	Код оборудования, изделия, материала	Завод-изготовитель	Единица измерения	Кол-во	Масса Единицы кг.	Примечание
1	2	3	4	5	6	7	8	9
	Ключ Touch Memory	TM1990A		Россия	ШТ.	10		
	Резервированный источник питания 24В, 2А	РИП-24 исп.51		Болид, Россия	ШТ.	1		ШПС2
	Резервированный источник питания 12В, 3А	РИП-12 исп.16		Болид, Россия	шт.	1		ШПС1
	Батарея аккумуляторная необслуживаемая свинцово-кислотная	12B, 4,5A*ч		Китай	шт.	2		
	Батарея аккумуляторная необслуживаемая свинцово-кислотная	12B, 7A*ч		Китай	шт.	2		
	Батарея аккумуляторная необслуживаемая свинцово-кислотная	12В, 17А*ч		Китай	шт.	2		
	Бокс АКБ	Бокс-12 исп.01		Болид, Россия	ШТ.	1		ШПС1
	Автоматический выключатель 2п, Ін=6А	BA 47-29		ИЭК, Россия	ШТ.	2		
	Монтажные изделия и материалы							
ШПС1	Щит с монтажной панелью ЩМП 1200x800x300мм, IP65	R5ST1283-RAL3000		DKC, Россия	ШТ.	1		
 ШПС2	Щит металлический, 650x500x150мм, IP31	ЩМП-3-1		IEK, Россия	ШТ.	1		
	Коробка взрывозащищенная проходная	KΠA-20, IP54		ЭлектроСпецИндустрия	ШТ.	10		оповещ, МПП
	Коробка взрывозащищенная тройниковая	KTA-20, IP54		ЭлектроСпецИндустрия	ШТ.	25		оповещ, МПП
	Огнестойкая кабельная линия в составе:	ОКЛ-ПР-ЛМ		Промрукав, Россия				
	Кабель экранированный огнестойкий Ф6мм	КПСЭнг(A)-FRHF 1x2x0,5		Авангард, Россия	M.	380		Извещатели
	Кабель экранированный огнестойкий Ф7мм	КПСЭнг(A)-FRHF 1x2x0,75		Авангард, Россия	M.	130		Извещатели
	Кабель экранированный огнестойкий Ф10мм	КПСЭнг(A)-FRHF 2x2x0,5		Авангард, Россия	M.	160		Извещатели
	Анкерный болт с гайкой оцинкованный М6/8х65(85)			Промрукав, Россия	ШТ.	160		
	Держатель кабеля 150			Промрукав, Россия	шт.	80		
	Держатель крышки			Промрукав, Россия	шт.	80		
	Заглушка лотка Стандарт 150х80			Промрукав, Россия	шт.	3		
	Комплект соединительный Винт М5х8 + Гайка М5			Промрукав, Россия	ШТ.	400		
	Комплект соединительный Винт М6х10 + Гайка М6			Промрукав, Россия	ШТ.	2000		
	Консоль универсальная КУ-35х150			Промрукав, Россия	ШТ.	80		
	Крышка лотка, 150х3000			Промрукав, Россия	ШТ.	40		
	Лоток перфорированный Стандарт, 150х80х3000			Промрукав, Россия	шт.	40		
	ОтветвительТ-образный с крышкой Стандарт			Промрукав, Россия	ШТ.	2		
	Пластина заземляющая для крышки лотков			Промрукав, Россия	ШТ.	110		
	Провод заземляющий сечением 6 мм2, длиной 150 мм			Промрукав, Россия	шт.	120		

Изм.	Кол.уч.	Лис	N док.	Подп.	Дат	

Позиция	Наименование и техническая характеристика	Тип, марка, обозначение документа, опросного листа	Код оборудования, изделия, материала	Завод-изготовитель	Единица измерения	Кол-во	Масса Единицы кг.	Примечание
1	2	3	4	5	6	7	8	9
	Соединитель универсальный шарнирный (комплект) 80			Промрукав, Россия	ШТ.	10		
	Угол вертикальный внешний 90 градусов с крышкой Стандарт			Промрукав, Россия	ШТ.	10		
	Угол вертикальный внутренний 90 градусов с крышкой Стандарт			Промрукав, Россия	ШТ.	10		
	Угол горизонтальный 90 градусов с крышкой Стандарт			Промрукав, Россия	ШТ.	50		
	Универсальный ввод трассы лотков 150х80			Промрукав, Россия	ШТ.	1		
	Комплекты самореза, дюбеля и хомута FR ПР-25 (100 шт)			Промрукав, Россия	уп.	2		
	Метизы			Промрукав, Россия	ШТ.	1		
	Огнестойкая кабельная линия в составе:	ОКЛ-ПР-МР		Промрукав, Россия				
	Кабель экранированный огнестойкий Ф7мм	КПСЭнг(A)-FRHF 1x2x0,75		Авангард, Россия	M.	340		оповещатели
	Кабель экранированный огнестойкий Ф11мм	КПСЭнг(A)-FRHF 2x2x0,75		Авангард, Россия	M.	440		МПП
	Металлорукав в изоляции, черный	Р3-ЦП-HГ-20 c/з		Промрукав, Россия	M.	800		
	Муфта вводная для металлорукава	BM-20		Промрукав, Россия	ШТ.	10		ШПС1
	Муфта соединительная: металлорукав-металлорукав	CMM-20		Промрукав, Россия	ШТ.	20		соединение
	Оконцеватель защитный для металлорукава	O3M-20		Промрукав, Россия	ШТ.	20		МПП, оповещ, изв
	Кольцо заземления	M20x1,5		Промрукав, Россия	ШТ.	10		
	Муфта заземления термоусаживаемая для металлорукава	Ф15-25 мм		Промрукав, Россия	ШТ.	10		
	Лента монтажная	0,7x20 FR ПР		Промрукав, Россия	ШТ.	1		
	Лента перфорированная прямая, уп.25м	ЛМП, 12мм		Промрукав, Россия	ШТ.	1		
	Кабельный канал	ПВХ 40x25		Промрукав, Россия	M.	10		
	Хомут, уп.1000 шт	FR ∏P-25		Промрукав, Россия	уп.	1		
	Комплект самореза, дюбеля и скобы CMO d25-26 мм (100 шт)			Промрукав, Россия	уп.	10		
	Огнестойкая кабельная линия в составе:	ОКЛ-ПР-ГР		Промрукав, Россия				
	Кабель экранированный огнестойкий Ф7мм	КПСЭнг(A)-FRHF 1x2x0,75		Авангард, Россия	M.	200		RS-485 на пож. пост
	Кабель экранированный огнестойкий Ф7мм	ParLan F/UTP Cat5e ZH нг(A)-HF 4x2x0,52		Паритет, Россия	M.	200		Ethernet на пож. пост
	Труба гофрированная ПВХ легкая 350 Н черная с/з d20 мм			Промрукав, Россия	M.	400		
	Муфта разборная d20 мм атмосферостойкая черная (10шт)			Промрукав, Россия	уп.	2		
	Комплекты самореза, дюбеля и скобы CMO d19-20 мм (100 шт)			Промрукав, Россия	уп.	10		
		1				1		

Изм.	Кол.уч.	Лис	N док.	Подп.	Дат	

Позиция	Наименование и техническая характеристика	Тип, марка, обозначение документа, опросного листа	Код оборудования, изделия, материала	Завод-изготовитель	Единица измерения	Кол-во	Масса Единицы кг.	Примечание
1	2	3	4	5	6	7	8	9
	Труба стальная Ф32			Россия	M.	5		проходки
	Герметик «Стоп-огонь»	ЭП-71		Россия	шт.	2		
	Терморасширяющаяся трубка «Стоп-огонь»	COH 8/3		Россия	шт.	20		
	Терморасширяющаяся трубка «Стоп-огонь»	COH 12/3		Россия	шт.	10		
	Терморасширяющаяся трубка «Стоп-огонь»	COH 23/4		Россия	ШТ.	10		
	Герметик уплотнительный состав (ведро 9кг)	УС-65		Россия	ШТ.	1		
		•						

Изм.	Кол.уч.	Лис	N док.	Подп.	Дат

### ЗАДАНИЕ ГРУППЕ Э

- 1. Подвести через отдельные автоматические выключатели электропитание по 3я категории к следующим потребителям:
  - ввод №1 (0,2 кВт, ~220В) шкаф ШПС1;
  - ввод №2 (0,1 кВт, ~220В) шкаф ШПС2 в помещении пожарного поста.
- 2. Обеспечить подключение приборов АУПП в общую линию интерфейса объекта.
- 3. Обеспечить заземление (зануление) корпусов шкафов ШПС1, ШПС2 от шины контура заземления здания, имеющей сопротивление не более 4 Ом. Точка заземления шкафа ШПС1 должна быть включена в систему уравнивания потенциалов взрывоопасной зоны малярного участка.
- 4. Согласно п.3.13, 5.1, 5.2, 6.2, 6.5, 6.6 СП 6.13130.2021 прокладку кабелей осуществлять с использованием огнестойкой кабельной линии, которая:
- обеспечивает сохранение своей работоспособности в условиях пожара в течение времени, необходимого для выполнения своих функций подразделениями пожарной охраны, системами пожарной сигнализации, оповещения и управления эвакуацией людей при пожаре, аварийного освещения на путях эвакуации, противодымной защиты, для транспортировки подразделений пожарной охраны в зданиях и сооружениях.
- выполняется огнестойкими, не распространяющими горение кабелями с медными жилами.
- не допускает совместную прокладку кабелей и проводов систем противопожарной защиты (далее СПЗ) с кабелями и проводами иного назначения, а также кабелей питания СПЗ и кабелей линий связи СПЗ в одном коробе, трубе, жгуте, замкнутом канале строительной конструкции.

Взам. и										
п. и дата										
Подп.							40/04/04 1	10.00		
							19/04/24-АУГ	ш.3Д		
L	Изм.	Кол.уч	Лист	№ док	Подпись	Дата				
5	Разра	ботал	Кости	ів Ю.Б.	Komb	04.24		Стадия	Лист	Листов
подл.		·						Р	1	2
Инв. №	Н. контр.		Сига	л И.А.	Ung	04.24	Задание на подготовительные			
ĬΞ							работы			Іроект
	ГИП		Сига	л Е.П.	Cenof-	04.24		_ ,	пемы безопасности	

На объектах, электроприемники которых отнесены к первой категории по 5. надежности электроснабжения, питание электроприемников СПЗ должно осуществляться ОТ панели питания электрооборудования системы противопожарной защиты (далее ПЭСПЗ). При отсутствии панели ПЭСПЗ на объекте защиты допускается выполнять питание электрооборудования СПЗ от самостоятельного НКУ с АВР, при этом самостоятельное НКУ с АВР должно подключаться после аппарата управления и до аппарата защиты ВРУ, ГРЩ или НКУ здания.

### ТРЕБОВАНИЯ К ПОЖАРНОМУ ПОСТУ

Пожарный пост (далее ПП) должен отвечать следующим требованиям:

- Согласно п. 5.15, 5.16 СП484.1311500.2020 ПП должен располагаться на первом или цокольном этаже здания. Расстояние от двери помещения ПП до выхода из здания должно быть не более 25 м. ПП может располагаться в помещениях со схожим назначением, например, в диспетчерских пунктах или помещениях контроля за другими инженерными системами, при условии соблюдения требований к размещению ПП на объекте.
- Площадь комнаты ПП не менее 15м<sup>2</sup>;
- Температура воздуха от 18°C до 25 °C при относительной влажности не более 80%;
- Достаточный уровень естественного и искусственного света (на каждого сотрудника по светильнику), есть аварийное освещение:
  - при естественном освещении не менее 100 лк;
  - от люминесцентных ламп не менее 150 лк;
  - от ламп накаливания не менее 100 лк;
  - при аварийном освещении не менее 50 лк;
- Телефонная связь с ближайшим пожарным пунктом;
- Наличие искусственной и естественной вентиляции;
- Установка только герметизированных батарей;
- Кроме того, на дежурстве должен круглосуточно находиться ответственный за пожарную безопасность сотрудник.

Инв.№ подл. Подп. и дата Взам. инв. №

Изм.	Кол.уч.	Лист	№ док	Подпись	Дата