Общие иказания

Настоящий проект выполнен на основании задания на проектирование и в соответствии, с нормативными документами

Принятые технические решения соответствуют действующим нормам и правилам, так же прудусматривают мероприятия, обеспечивающие охрану окружающейсреды, электро и пожаробезопасность при эксплуатации электрических сетей 220/380 В

Рабочими чертежами основного комплекта марки 30 предусмотрено электроосвещение 2-го этапа здания электротехнического производства на территории индустриального парка г. Чебоксары

Напряжение сети ~380/220 В.

Система заземления TN - C-S.

Взам.инв.№

По степени надежности электроснабжения предприятие в целом относится ко II категории . Аварийное освещение ,компьютерное оборудование рабочих мест, относятся к I категории . Их электроснабжение обеспечивается со шкафа с АВР на вводе , запитанный от вводных клемм ВРУ1 административного блока который в свою очередь запитан двумя линиями от магистральных шинопроводов 1ШМА и 2ШМА Проектом предусмотрено рабочее, аварийное и ремонтное освещение.

Нормы освещенности помещений приняты согласно СП 52.13330.2011, СНиП 23-05-95. Светильники выбраны с учетом назначения помещений. Типы светильников-светодиодные. Светильники

аварийного освещения должны отличаться от светильников рабочего освещения специально нанесенной буквой А красного цвета. Для обозначения выходов предусмотрены световые указатели(СУВ) со встроенной аккумуляторной батареей, подключенные к сети аварийного освещения и установленные у выходов. Для аврийного освещения приняты светильники со встроенным аккумуляторным блоком. Светотехнические расчеты произведены методом коэффициента использования

В качестве групповых щитков рабочего освещения приняты шкафы распределения электроэнергии с автоматическими выключателями на вводе и на отходящих линиях. В качестве групповых щитков аварийного освещения принят щит аварийного питания ЩАО BS-AKTEON -1-QF25-400/230-Dt3 QF6- Bt12 QF6-R13

Питание щитков рабочего и аварийного освещения предусмотрено в разделе – ЭМ1. Щитки аварийного освещения запитаны по первой категории электроснабжения от панели ППУ ( шкаф 12ШС ). Для ре- монтных работ предусмотрены ящики с понижающим трансформатором типа ЯТПВ-0,25 кВА, 220/36В. Щитки освещения установить на стене на высоте 1,5м от пола, согласно плану. Управление освещением предусмотрено выключателями, установленными у входа в помещение на высоте 1,0 м от пола. Все электромонтажные работы выполнить согласно ПУЭ, СП76.13330.2013 (СНиП 3.05.06 - 85) и ГОСТ 12.3

Все электромонтажные работы выполнить согласно ПУЭ, СП76.13330.2013 (СНиП 3 .05 .06 – 85 ) и ГОСТ 12 .032 – 84 ( с Изменением N1 )

Питающие и распределительные сети выполнены кабелем BBГнг(A)LS, BBГнг(A)\_FRLS с прокладкой открыто на кабельных конструкциях по стене, по потолку, за подвесным потолком.

Уставки защитных аппаратов, сечение проводов и кабелей согласованы между собой. При этом время автоматического отключения для питающих линий не превышает 5 сек. (ПУЗ изд. 7 п.1.7.79)

Все работы производить с соблюдением действующих документов, а также требований технической безопасности.


## Ведомость ссылочных и прилагаемых документов

Обозначение	Наименование	Примечание
	Ссылочные документы	
5. 407-83	Установка выключателей и штепсельных розеток	
	Прилагаемые документы	
012-1-2015-2,3-30. CO	Спецификация оборудования, изделий и материалов	


Nucm	Ведомость рабочих чертежей основного комплекта Наименование	Примечание
1	Общие данные	
2	Однолинейная расчетная схема 1.2 ЩО	
3	Однолинейная расчетная схема 1.2 ЩО	
4	Однолинейная расчетная схема 1.1 ШС	
5	Однолинейная расчетная схема щита аварийного освещения ЩАО BS-AKTEON-1-QF25-400/230-Dt3QF6-Bt12QF6-R13	
6	Однолинейная расчетная схема 2.1 ЩО	
7	Однолинейная расчетная схема 2.2 ЩО	
8	Однолинейная расчетная схема 2.3 ЩО	
9	Однолинейная расчетная схема 2.4 ЩО	
10	Однолинейная расчетная схема 3.1ЩО	
11	Однолинейная расчетная схема 3.2 ЩО	
12	Однолинейная расчетная схема 4.1 ЩО	
13	Однолинейная расчетная схема 4.2 ЩО	
14	Однолинейная расчетная схема 1.1 ШК	
15	Однолинейная расчетная схема 1.2 ШК	
16	Однолинейная расчетная схема 2.1 ШК, 2.2 ШК	
17	Однолинейная расчетная схема З.1 ШК, З.2 ШК	
18	Однолинейная расчетная схема 4.1 ШК	
19	Планы сетей электроосвещения 1-го этажа (на отм 0.000)	
20	План сетей электроосвещения 2-го этажа (на отм. +3,600 u+5,400 )	
21	План сетей электроосвещения 3-го этажа в осях 1-4, В/1-Л/1	
22	План сетей электроосвещения 4-го этажа в осях 1-4, В/1-Л/1	
23	План 1 этажа в осях 1-4 и В/1-Д/1. Прокладка розеточной сети к бытовоми и компьютерноми оборидованию	
24	План 3 этажа в осях 1-4 и В/1-Л/1. Прокладка розеточной сети к бытовому и компьютерному оборудованию План 2 этажа в осях 1-4 и В/1-Л/1. Прокладка розеточной сети к бытовому и компьютерному оборудованию План 3 этажа в осях 1-4 и В/1-Л/1. Прокладка розеточной сети к бытовому и компьютерному оборудованию План 4 этажа в осях 1-4 и В/1-Л/1. Прокладка розеточной сети	
25	План 3 этажа в осях 1–4 и В/1–Л/1. Прокладка розеточной сети к бытовоми и компьютерноми оборидованию	
26	План 4 этажа в осях 1–4 и В/1–Л/1. Прокладка розеточной сети к бытовому и компьютерному оборудованию	
		012-1-2015-2.3-30

Beyoworm' Duyoniis Abumeker venyhusu kumuvekmu

							012-1-2	015-2,3-3	90
						Здание электротехнического производст индустриального парка г. Чебоксары	іва на те	ppumopul	J
Изм.	Кол.	/lucm	Идок	Подп.	Дата	анодетраального парка г. теооксары			
Разр	αδ.	Kupu/	ілова			Производственное здание 2 этап	Стадия	Nucm	Листов
Пров	ерил	Григо	рьева			строительства и административное здание	Р	1	26
Н. ко ГИП	нтр.	Kuce/				Общие данные	000	"ПГС-Про	oekm"

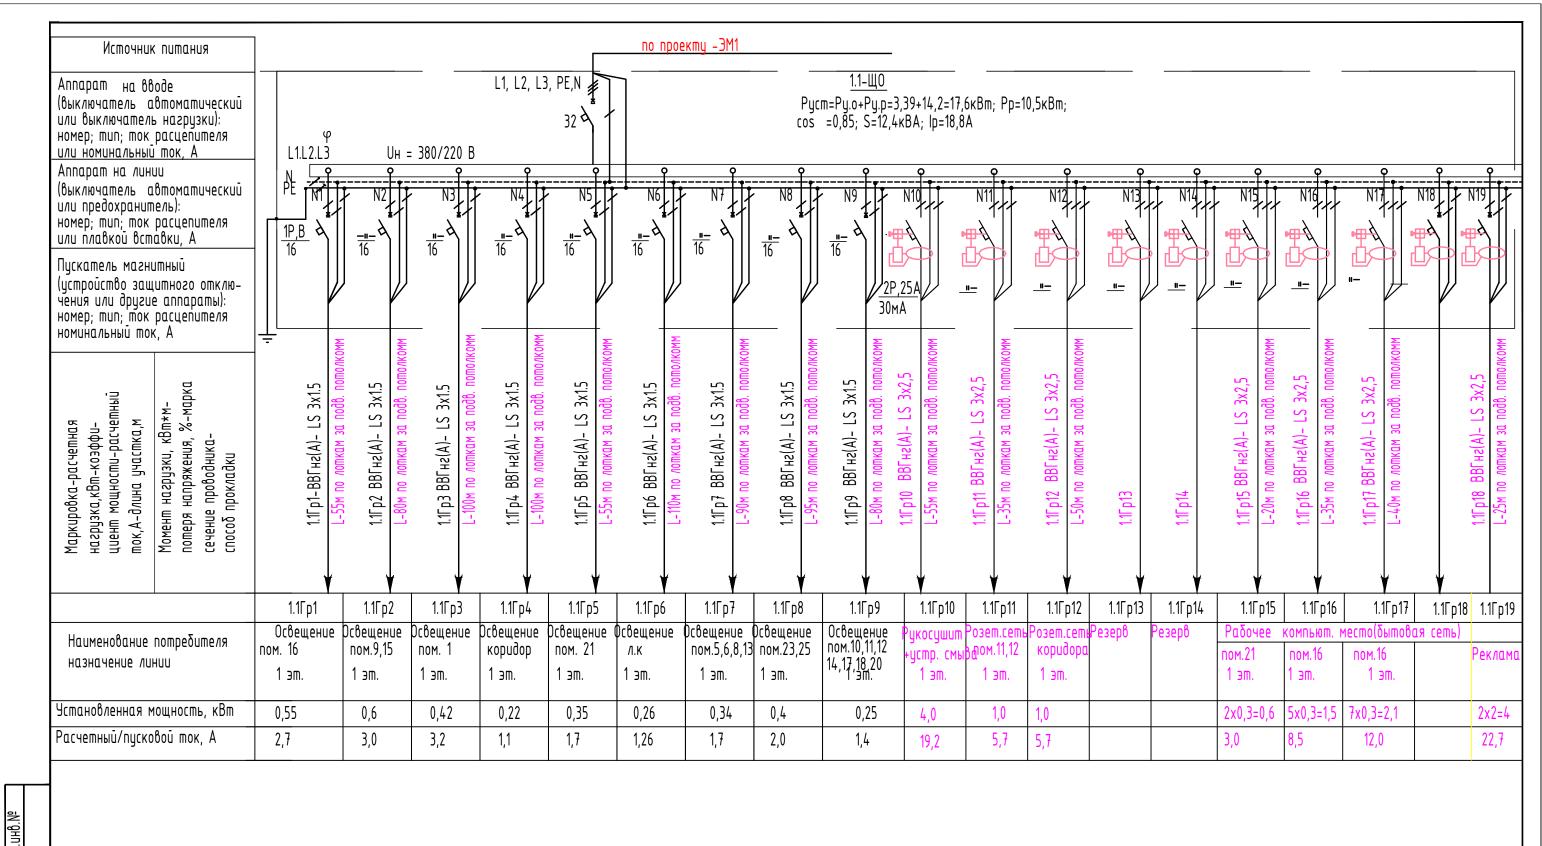


Взам.						
				012-1-2	2015-2,3-3	<del></del> 30
Подп. и дата	Изм. Кол. Лист Ндок Подп.	Дата	Здание электротехнического производст индустриального парка г. Чебоксары	ва на те	ppumopu	U
Инв. №подл. Под	Разраδ. Кириллова Гл.спец Григорьева		Производственное здание 2 этап строительства и административное здание	Стадия Р	/lucm 2	Листов
	Н. контр. Киселев ГИП Киселев		Однолинейная расчетная схема 1.1-ЩО	000	"ПГС-Пр	oekm"
			1		Форма	<u>m A3</u>

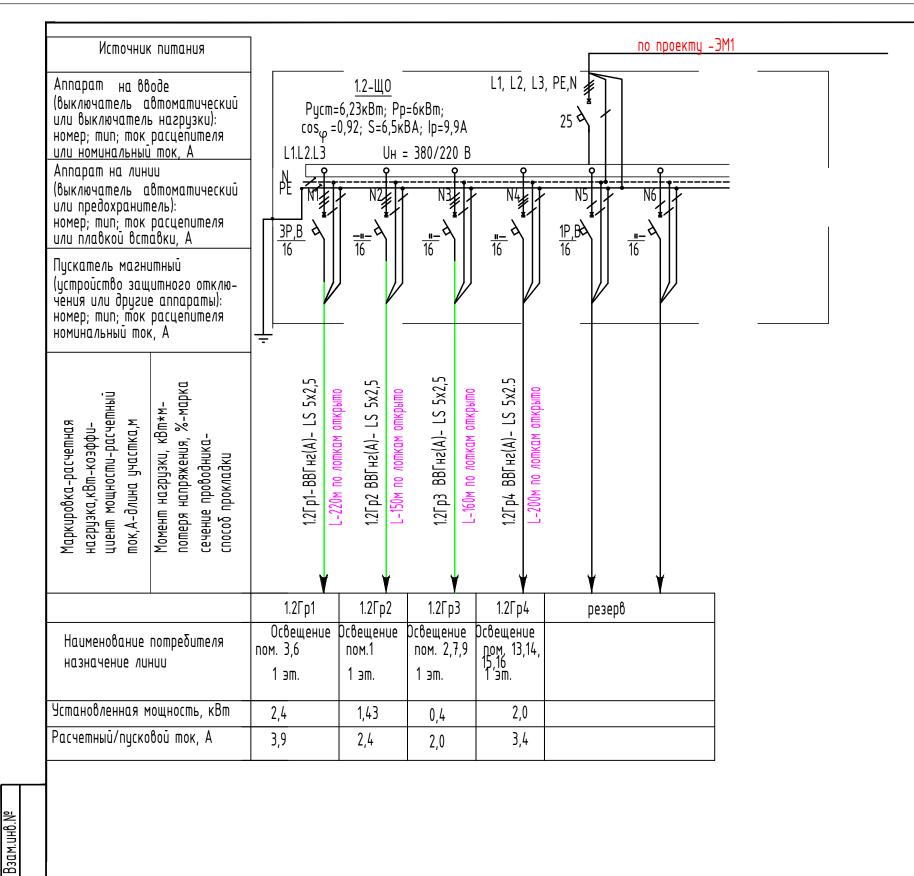



Подп. и дата

		012-1-2015-2,3-30							
				•	ва на те	ppumopu	Ц		
/lucm									
		i		Производственное здание 2 этап	Стадия	/lucm	/lucmo6		
Григо	рьева			строительства и административное здание	Р	٦			
	_				,				
				Однолинейная пасчетная	חחח "חדר חדייי				
Киселев				схема 1.2-ЩО	000	III C-IIÞ	uekiii		
	Kupu <i>n</i> - puzo Kuce <i>n</i>	Кириллова Григорьева Киселев	ригорьева Киселев	Кириллова Тригорьева Киселев	индустриального парка г. Чебоксары  Кириллова  Производственное здание 2 этап строительства и административное здание  Киселев  Однолинейная расчетная	Здание электротехнического производства на те индустриального парка г. Чебоксары  Кириллова Производственное здание 2 этап Стадия гиригорьева строительства и административное здание Р  Киселев Однолинейная расчетная	Здание электротехнического производства на территори индустриального парка г. Чебоксары  Кириллова  Производственное здание 2 этап строительства и административное здание Р 3  Киселев  Однолинейная расчетная  Однолинейная		

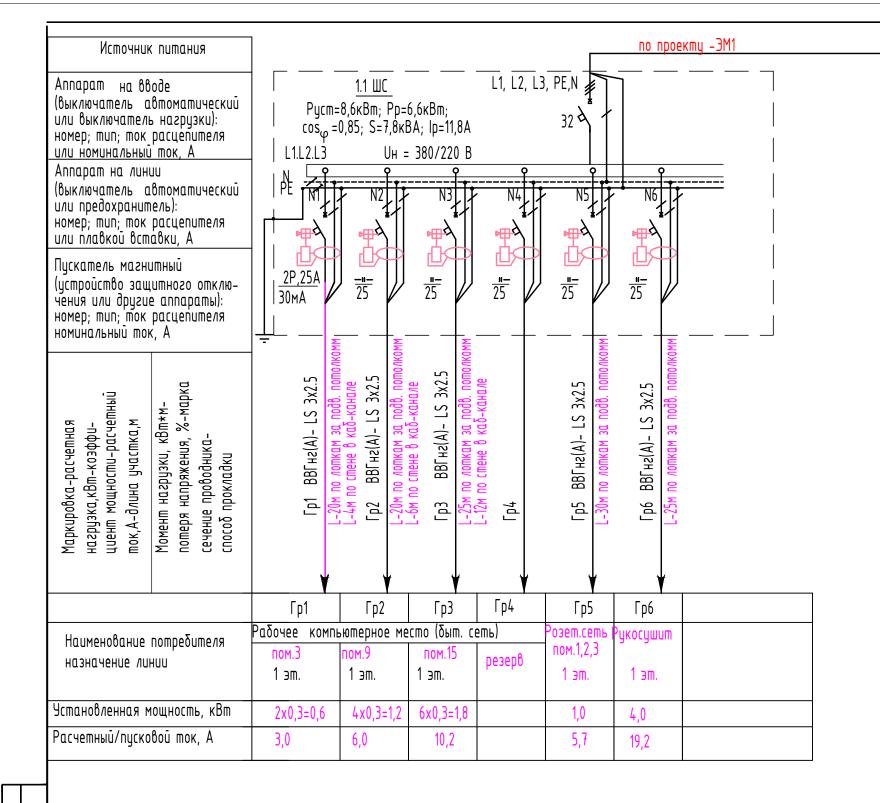


Взам.инв.											
									012-1-2	2015-2,3-3	30
Подп. и дата			Изм. Кол. Лис		/lucm Ndc	к Подп.	Дата	Здание электротехнического производст индустриального парка г. Чебоксары		ppumopul	J
			Разра Прове	δ.	Кириллов Григорье	α			Стадия Р	Лист 4	Листов
Инв. №подл.		<b> </b>			Киселев Киселев			Однолинейная расчетная схема 1.1ШС		000 "ПГС-Проект"	
	1							1	Ф0	рмат АЗ	

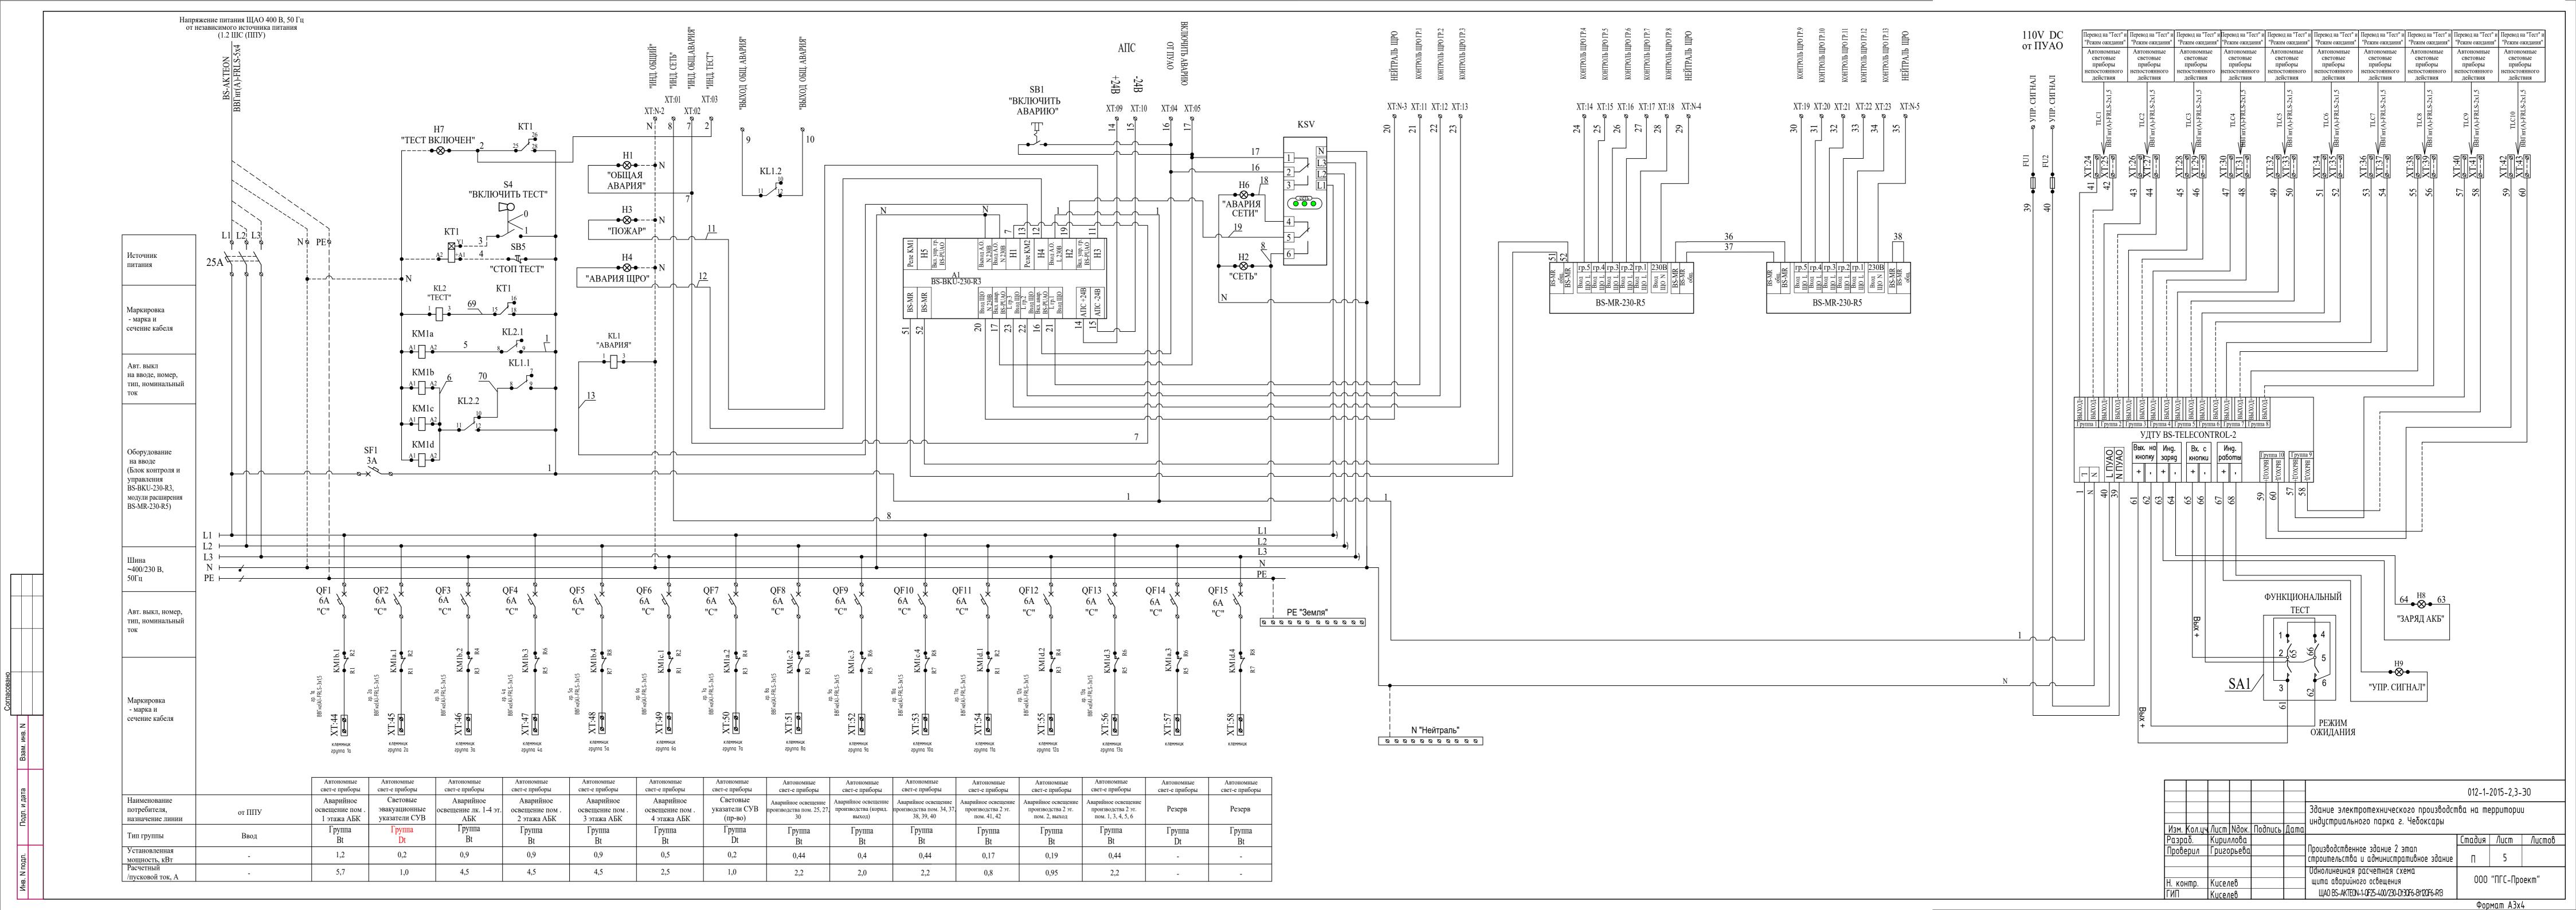

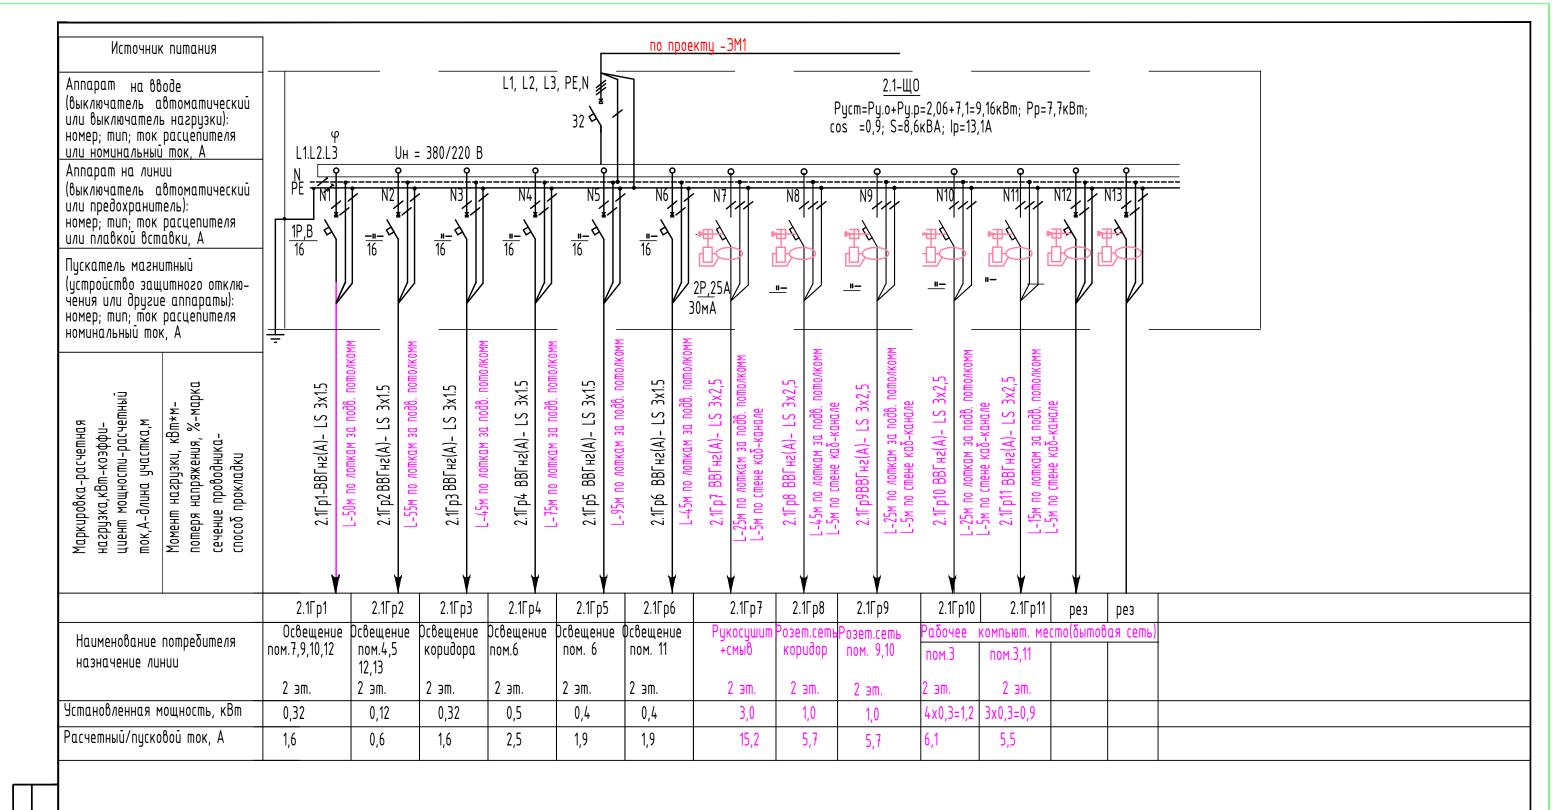


д д д д д д д д д д д д д д д д д д д									
		H					012-1-2	2015-2,3-	30
ווססח. ע ממשמ		Изм. К	ол. Лисг	п Идок	Подп.	Здание электротехнического производст индустриального парка г. Чебоксары	ва на те	eppumopu	Ц
ИНВ. N° ПОДЛ.		Разраб		иллова		Производственное здание 2 этап єтроительства и административное здание	Стадия Р	Лист 6	/lucmo
		Н. конп ГИП		елев елев		Однолинейная расчетная схема 2.1ЩО	000	"ПГС-Пр	oekm"
								Форма	am A3

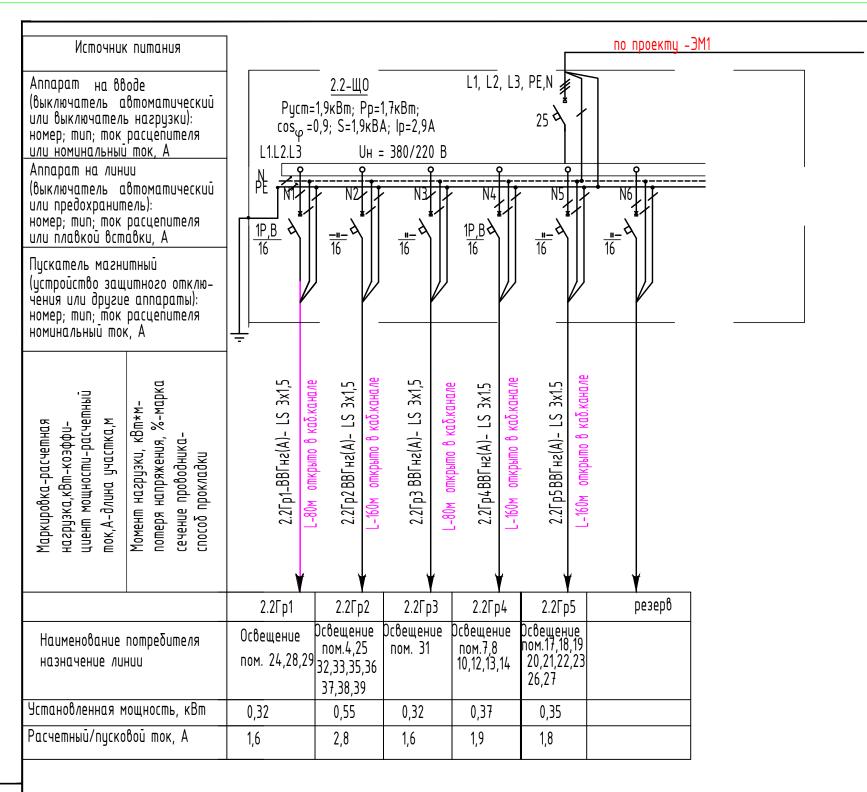


Взам.инв.№		
Подп. и дата		
Инв. №подл.		

							012-1-2	015-2,3-	30				
						Здание электротехнического производст индустриального парка г. Чебоксары	пва на те	рритори	J				
Изм.	Кол.	/lucm	Идок	Подп.	Дата	анодстраального парка г. чеооксары							
Разро	1δ.	Kupu/	тлова			Производственное здание 2 этап	Стадия	/lucm	Листов				
Прове	<u> </u>	Григо	рьева			строительства и административное здание	Р	7					
Н. коі ГИП	нтр.	Kuce/				Однолинейная расчетная ООО "ПГС-Проект" схема 2.2-ШО							

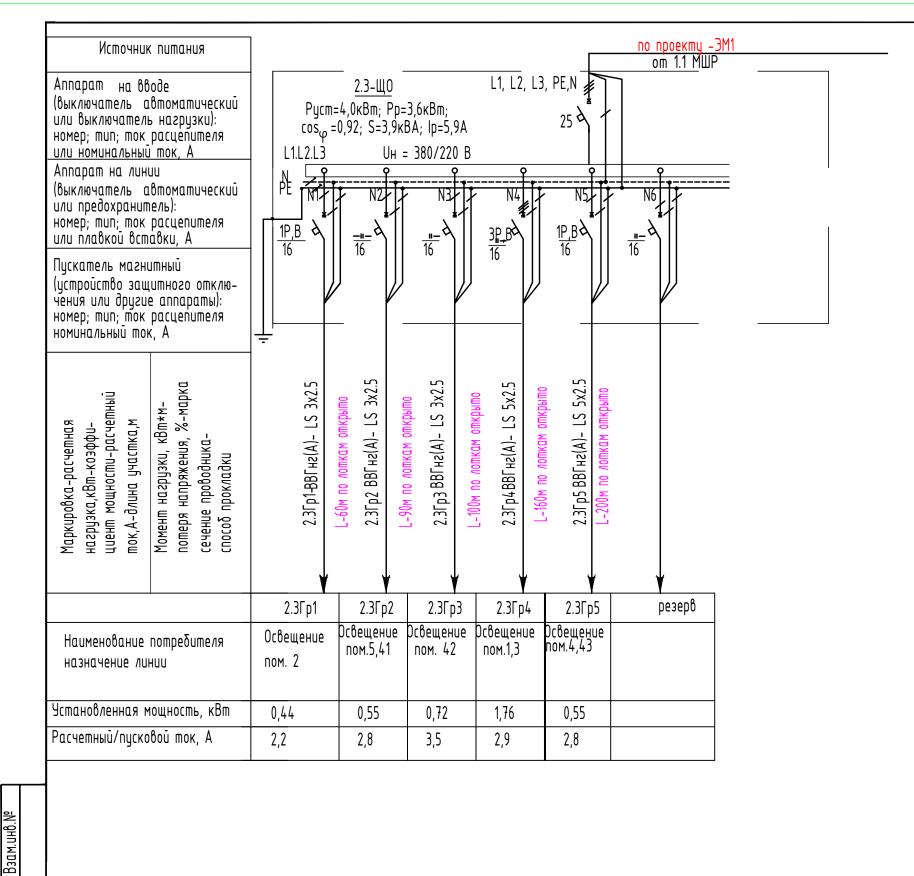


Подп. и дата


							012-1-2	015-2,3-3	<b>30</b>		
Изм.	Кол.	Лист	Идок	Подп.	Дата	Здание электротехнического производст индустриального парка г. Чебоксары	іва на те	ppumopul	J		
Разр			пова		даша	Производственное здание 2 этап	Стадия	/lucm	Листов		
Пров		Григо	рьева			строительства и административное здание	Р	8			
		Kuce/				Однолинейная расчетная схема 2.3-ЩО	000 "ПГС-Проект"				
						באפווע ב.ז-שָט		Φ			

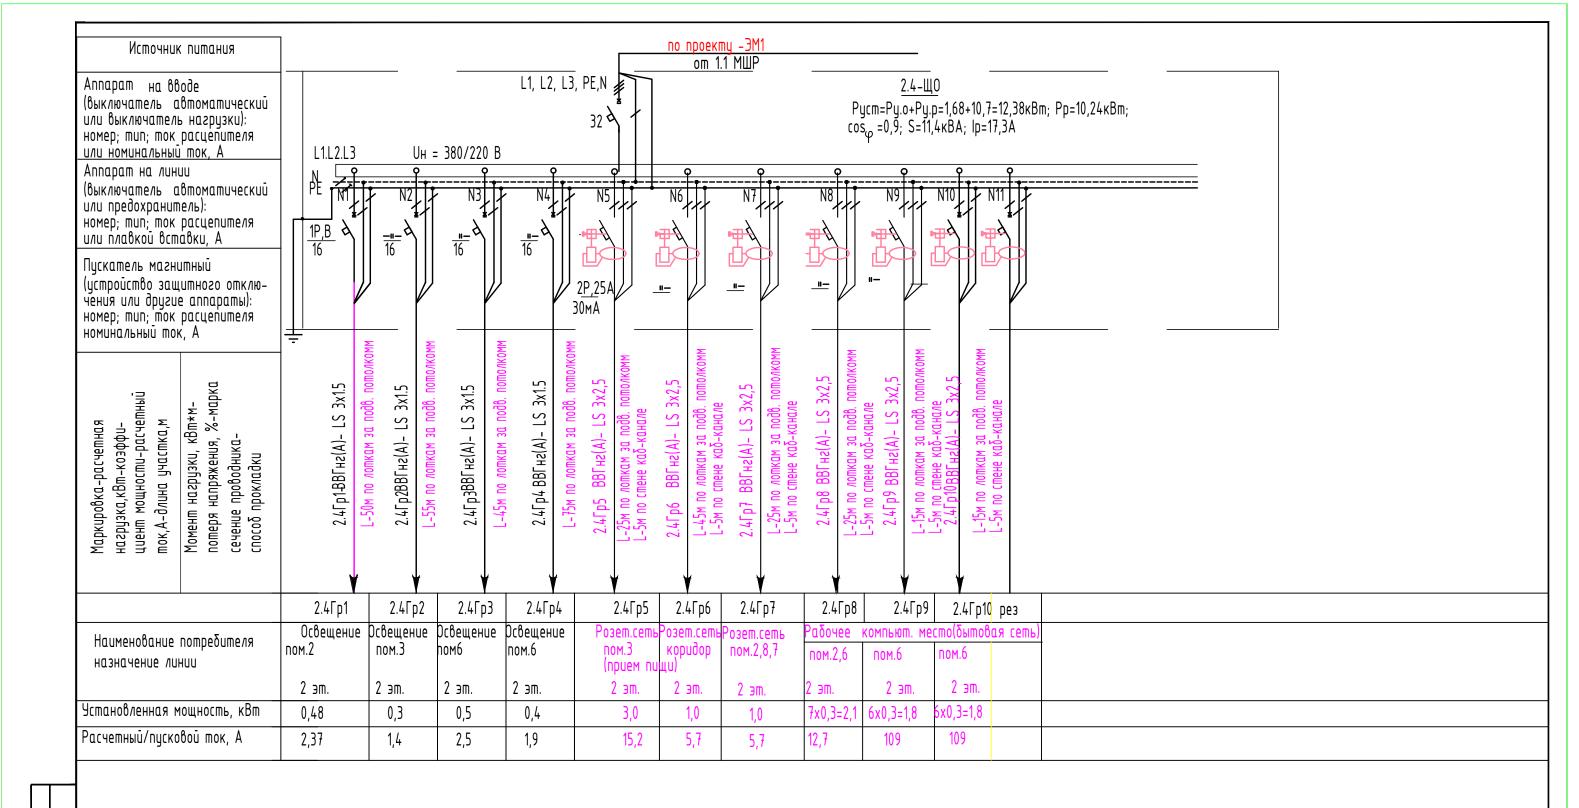


						$\exists$		012-1-2	2015-2,3-	30
	Изм.	Кол.	/lucm N	Ідок Под	<b>д</b> п. Дс		Здание электротехнического производст индустриального парка г. Чебоксары	ва на те	ppumopu	U
	<u>Разг</u> Пров	оаб. Верил	Кири <i>лл</i> Григор				Производственное здание 2 этап строительства и административное здание	Стадия Р	<u>Лист</u> 9	Листов
	Н. ко ГИП	онтр.	Киселе Киселе				Однолинейная расчетная схема 2.4ЩО	000	"ПГС-Пр	oekm"
					<u> </u>				Фппм	am A3

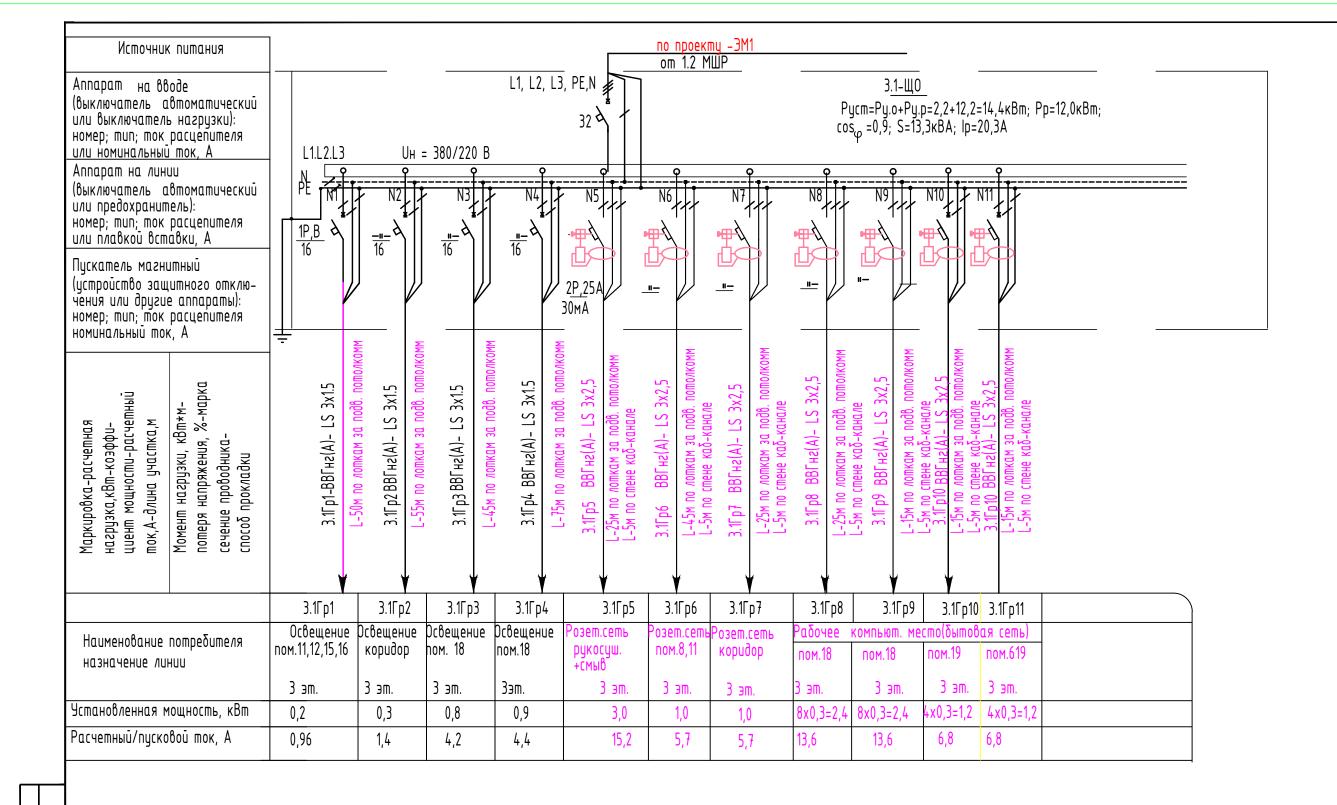


Взам.инв																	
															012-1-	2015-2,3-	30
Подп. и дата								Изм.	Кол.	/lucm	Nдок	Подп.	Дата	Здание электротехнического производс индустриального парка г. Чебоксары	тва на т	eppumopu	П
Инб. №подл.								Разр	αδ.	Кири <i>і</i> Григо	ллова			Производственное здание 2 этап строительства и административное здание	Стадия Р	/lucm 10	Листов
								Н. ко ГИП	нтр.	Kuce/				Однолинейная расчетная схема 3.1ЩО	000	) "ПГС-Пр	oekm"
																<u> </u>	aw 73

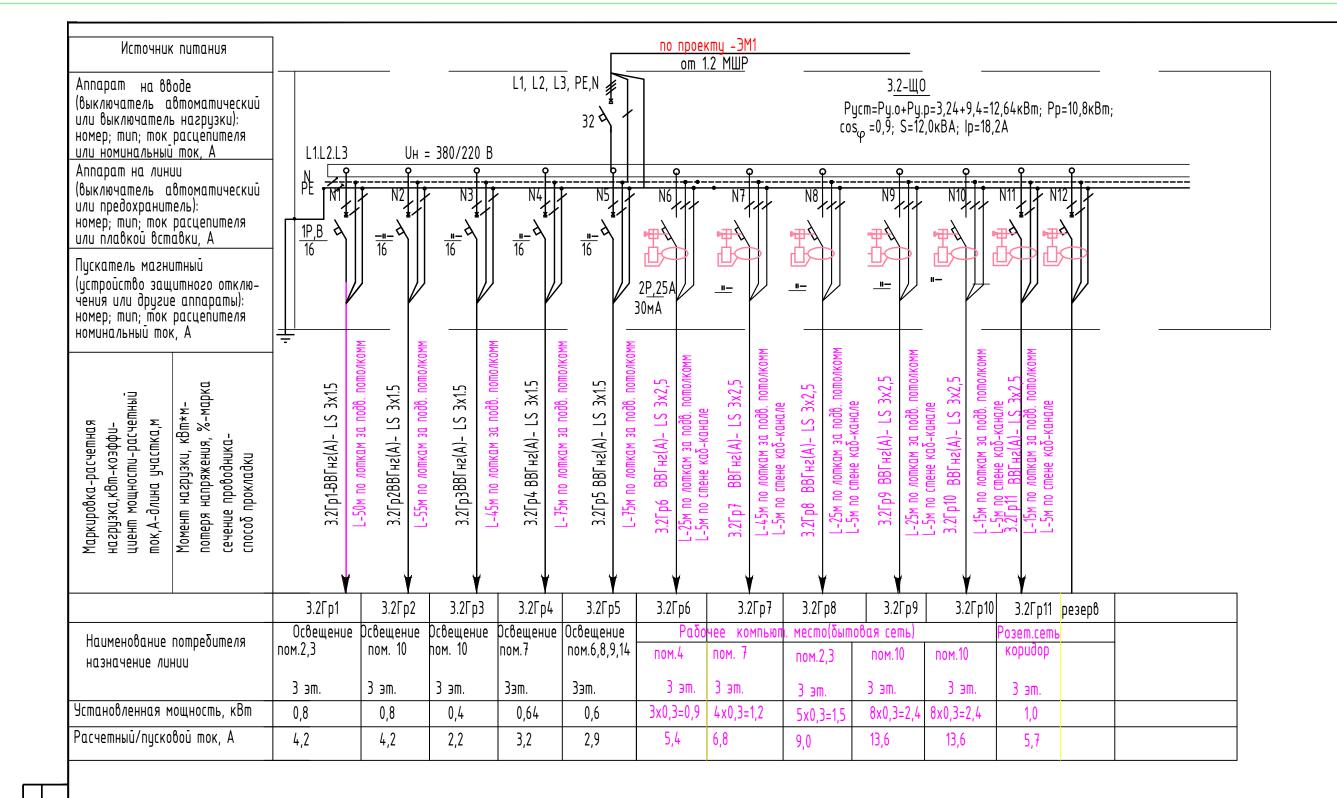


Взам.инв																			
																	012-1-2	2015-2,3-	30
ðn. u ðama										Изм.	Кол.	/lucm	Nдок	Подп.	Дата	Здание электротехнического производс индустриального парка г. Чебоксары	пва на те	ppumopu	U
Эл. Подп.										Разр Пров	оаб. Берил	Кири. Григо	ллова орьева			Производственное здание 2 этап строительства и административное здание	Стадия Р	/lucm 11	Листов
Инв. №подл.										Н. ко ГИП	онтр.	Kuce,				Однолинейная расчетная схема 3.2ЩО	000	"ПГС-Пр	oekm"
															<u> </u>			Форма	

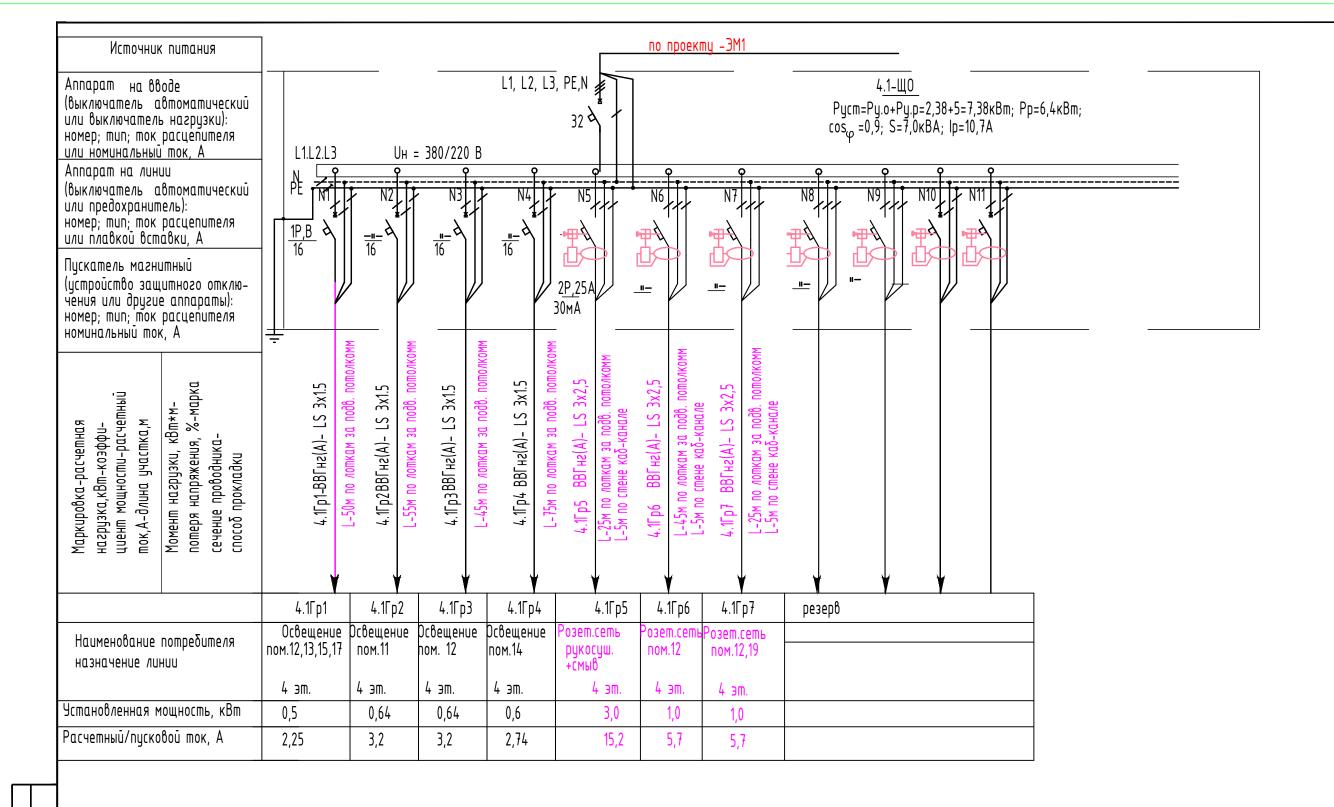

Взам.инв					
		0.	112-1-2	015-2,3-	<del></del> 30
Подп. и дата	Изм. Кол. Лист Nдок Подп. Дата индустриального парка г. Чебоксар		на теј	ppumopu	J
	Разраб. Кириллова Производственное здание 2 этап Проверил Григорьева Етроительства и административное зд		падия Р	/lucm 12	Листов
Инв. №подл.	Н. контр.       Киселев       Однолинейная расчетная         ГИП       Киселев       схема 4.1ЩО		000	"ПГС-Пр	oekm"
				Форма	1m A3

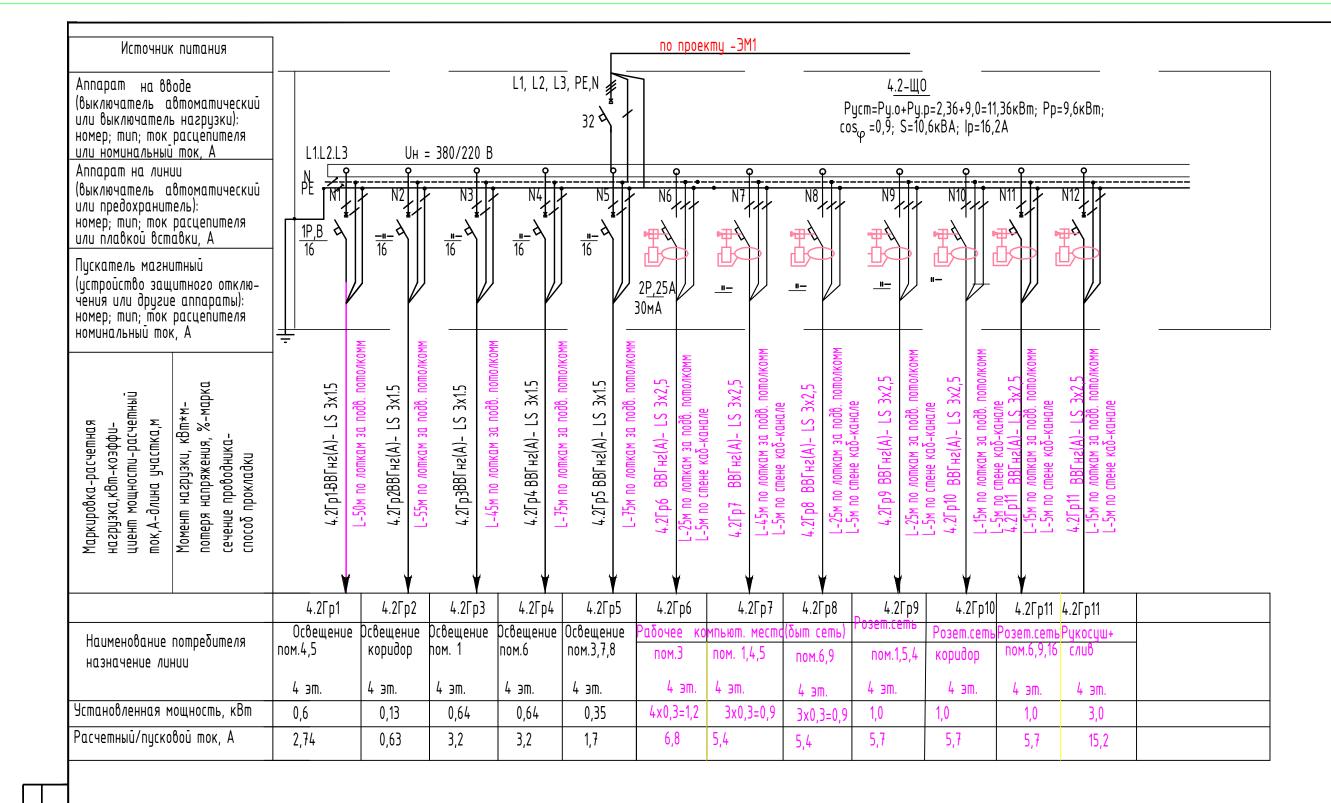


Взам.и				
		012-1-2015	 5-2,3-30	
Эп. и дата	Изм. Кол. Лист Nдок Подп. Дата индустриального парка г. Чебоксары	а на террі	итории	
Эл. Подп.		Стадия /1 Р	13 /	Листов
Инв. №подл.	Н. контр.       Киселев       Однолинейная расчетная         ГИП       Киселев       схема 4.2ЩО	000 "П	ІГС-Проеі	ĸm"
			Формал	<u> </u>

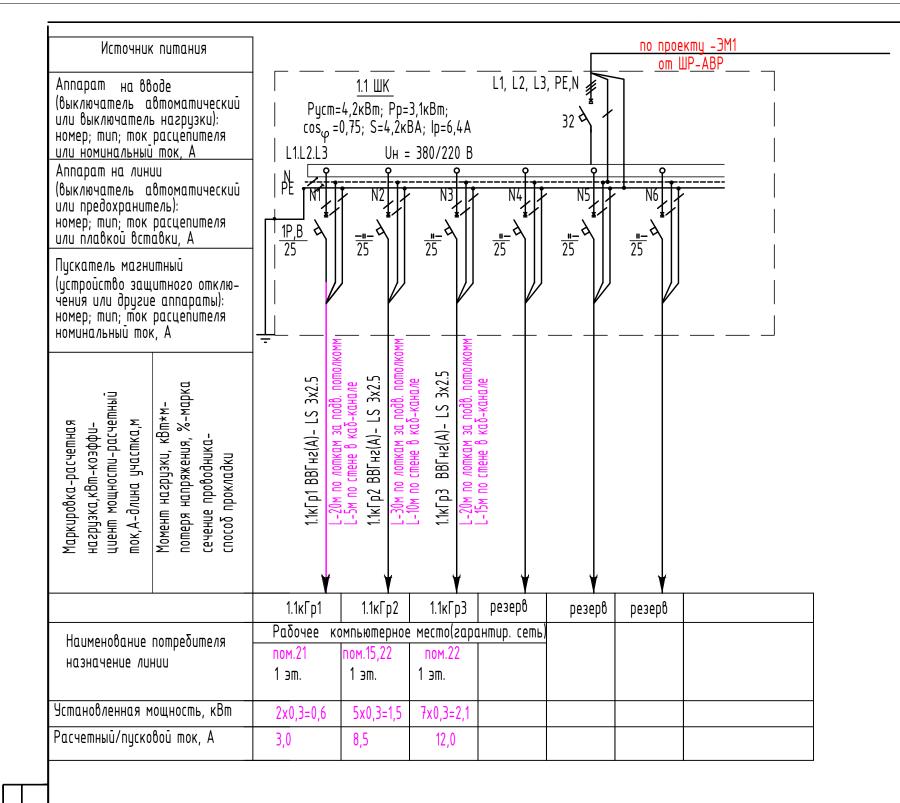


Взам.инв.№

Подп. и дата

						012-1-20	015-2,3-3	<del>3</del> 0
1зм. Кол	л. Лист	Мдок	Подп.	Дата	Здание электротехнического производств индустриального парка г. Чебоксары	ва на тер	ppumopuu	J
Разраб. Троверил	Кири	ллова орьева		A	Производственное здание 2 этап строительства и административное здание	Стадия Р	Лист 14	Листо
Н. контр.       Киселев       Однолинейная расчетная схема 1.1ШК       000 "ПГС-Проект"								

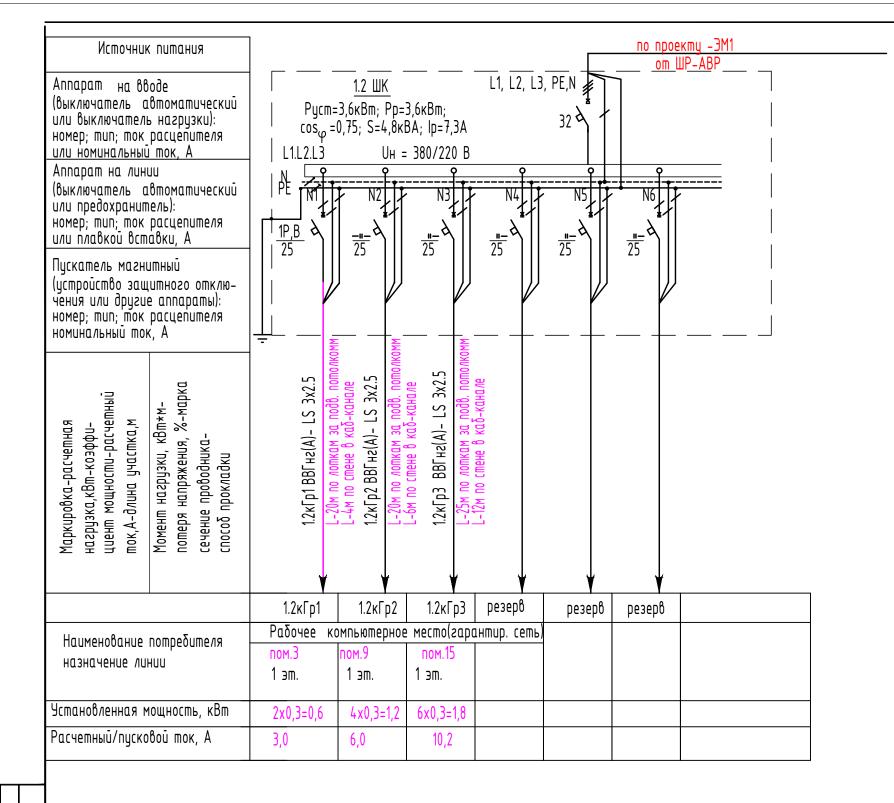


Взам.инв.															
						[							012-1-2	2015-2,3-2	90
Подп. и дата												Здание электротехнического производст индустриального парка г. Чебоксары	пва на те	ppumopu	1
Nogn.							Изм. Разро		Лист Кирил	Подп.	Дата	Производственное здание 2 этап	Стадия	/lucm	Листов
							Прове		Григо			строительства и административное здание		15	
Инв. №подл.						-	Н. кон ГИП	_	Кисел Кисел			Однолинейная расчетная	000	"ПГС-Пр	oekm"
Инв						•	1 7111					схема 1.2ШК		47	

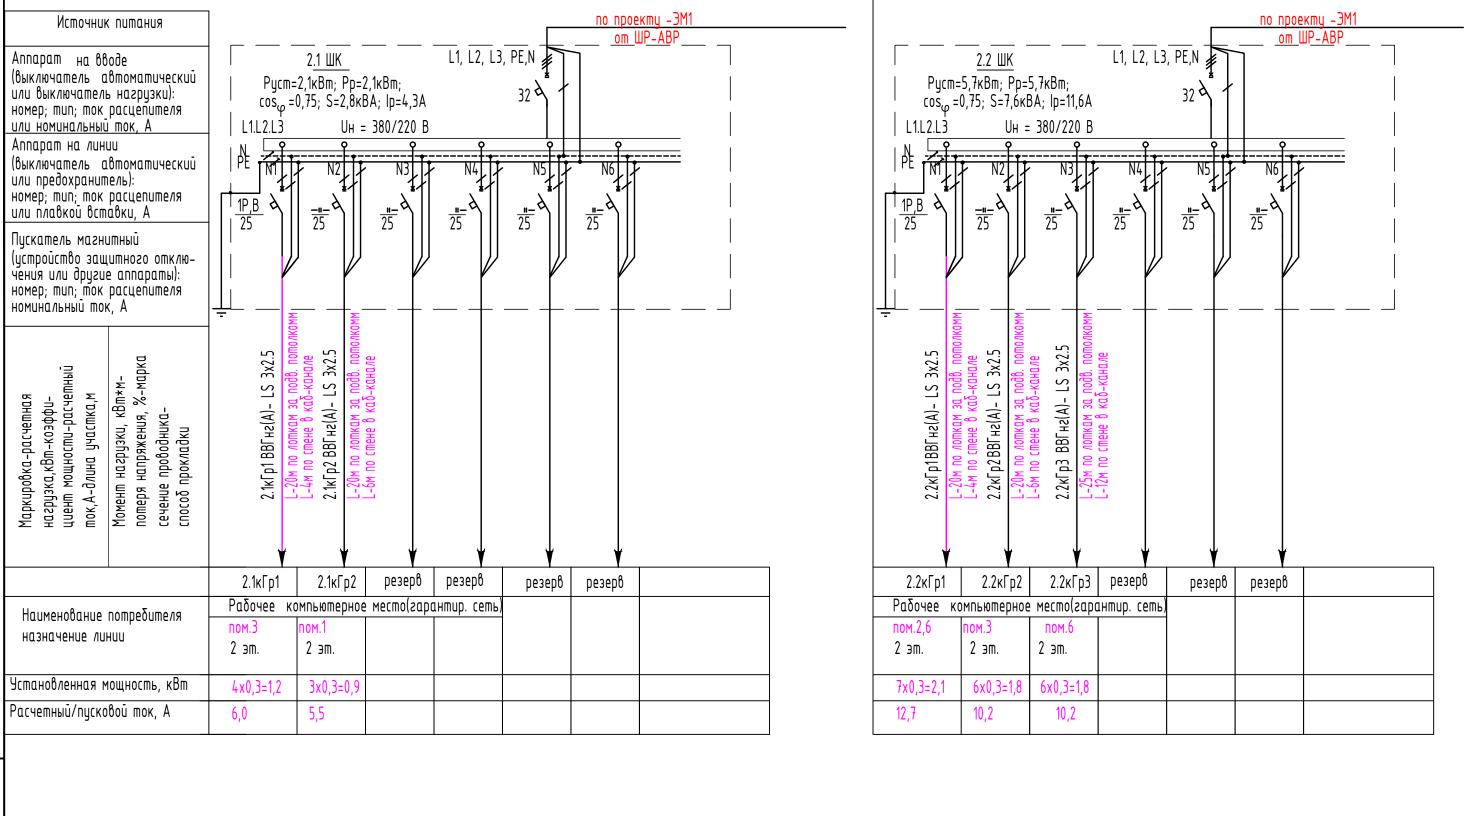


Взам.и										
								012-1-2	015-2,3-3	30
Подп. и дата		Изм.	Кол.	/lucm No	док П	oðn. ,	Здание электротехнического производст индустриального парка г. Чебоксары	ва на те	ppumopuu	
		Разра Прове	ιδ.	Кирилло Григорь	ова		Производственное здание 2 этап строительства и административное здание	Стадия Р	/lucm 16	Листов
Инв. №подл.		Н. кон ГИП		Киселев Киселев			Однолинейная расчетная схема 2.1ШК, 2.2 ШК	000	"ПГС-Про	JEKM"
	1	!				· ·	-	Фор	мат АЗ	


ы.8.№

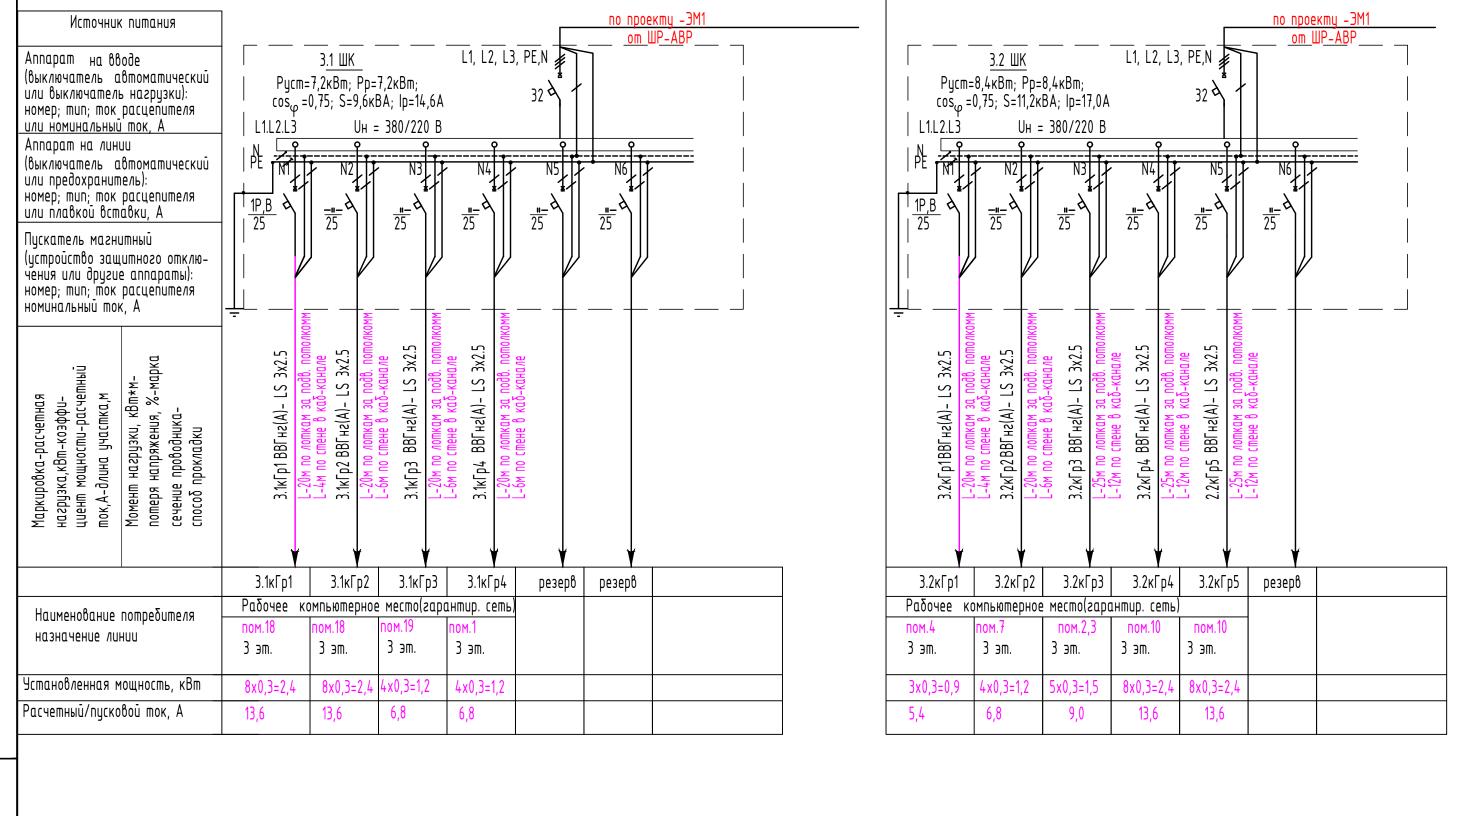



Взам.ин																	
															012-1-2	2015-2,3-3	<u> </u>
Jn. u dama								Изм.	Кол.	/lucm	Nдок	Подп.		Здание электротехнического производст индустриального парка г. Чебоксары	ва на те	bbnwobni	Ц
јл. Подп.								Разро Прове	<b>1</b> δ.	Кирил Григо	лова			Производственное здание 2 этап строительства и административное здание	Стадия Р	Лист 17	Листов
Инв. №подл.								Н. кон ГИП		Kuce <i>n</i> i Kuce <i>n</i> i				Однолинейная расчетная схема З.1ШК, З.2 ШК	000	"ПГС-Пр	oekm"
													<u> </u>	I	Ф0	рмат АЗ	

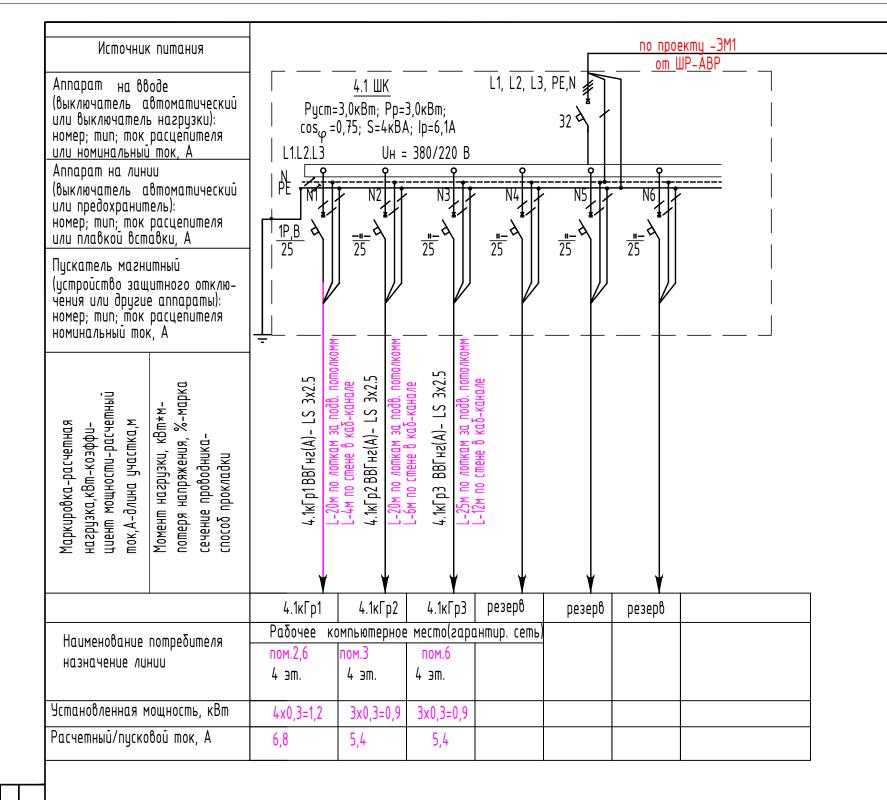



Взам.инв.№																	
														012-1-	2015-2,3-	-30	
Подп. и дата													Здание электротехнического производси индустриального парка г. Чебоксары	лва на т	eppumopu	IU	_
Подп.									Изм. <u>I</u> Разра	/lucm N Kupu//	Hodn.	Дата	Производственное здание 2 этап	Стадия	a /lucm	Листов	_
									Провеј	Григор			строительства и административное здание	Р	18		
Инв. №подл.									Н. кон ГИП	Киселе Киселе			Однолинейная расчетная схема 4.1ШК	000	) "NFC-N <sub>F</sub>	ooekm"	
								 						Δ,	ормат АЗ	}	-

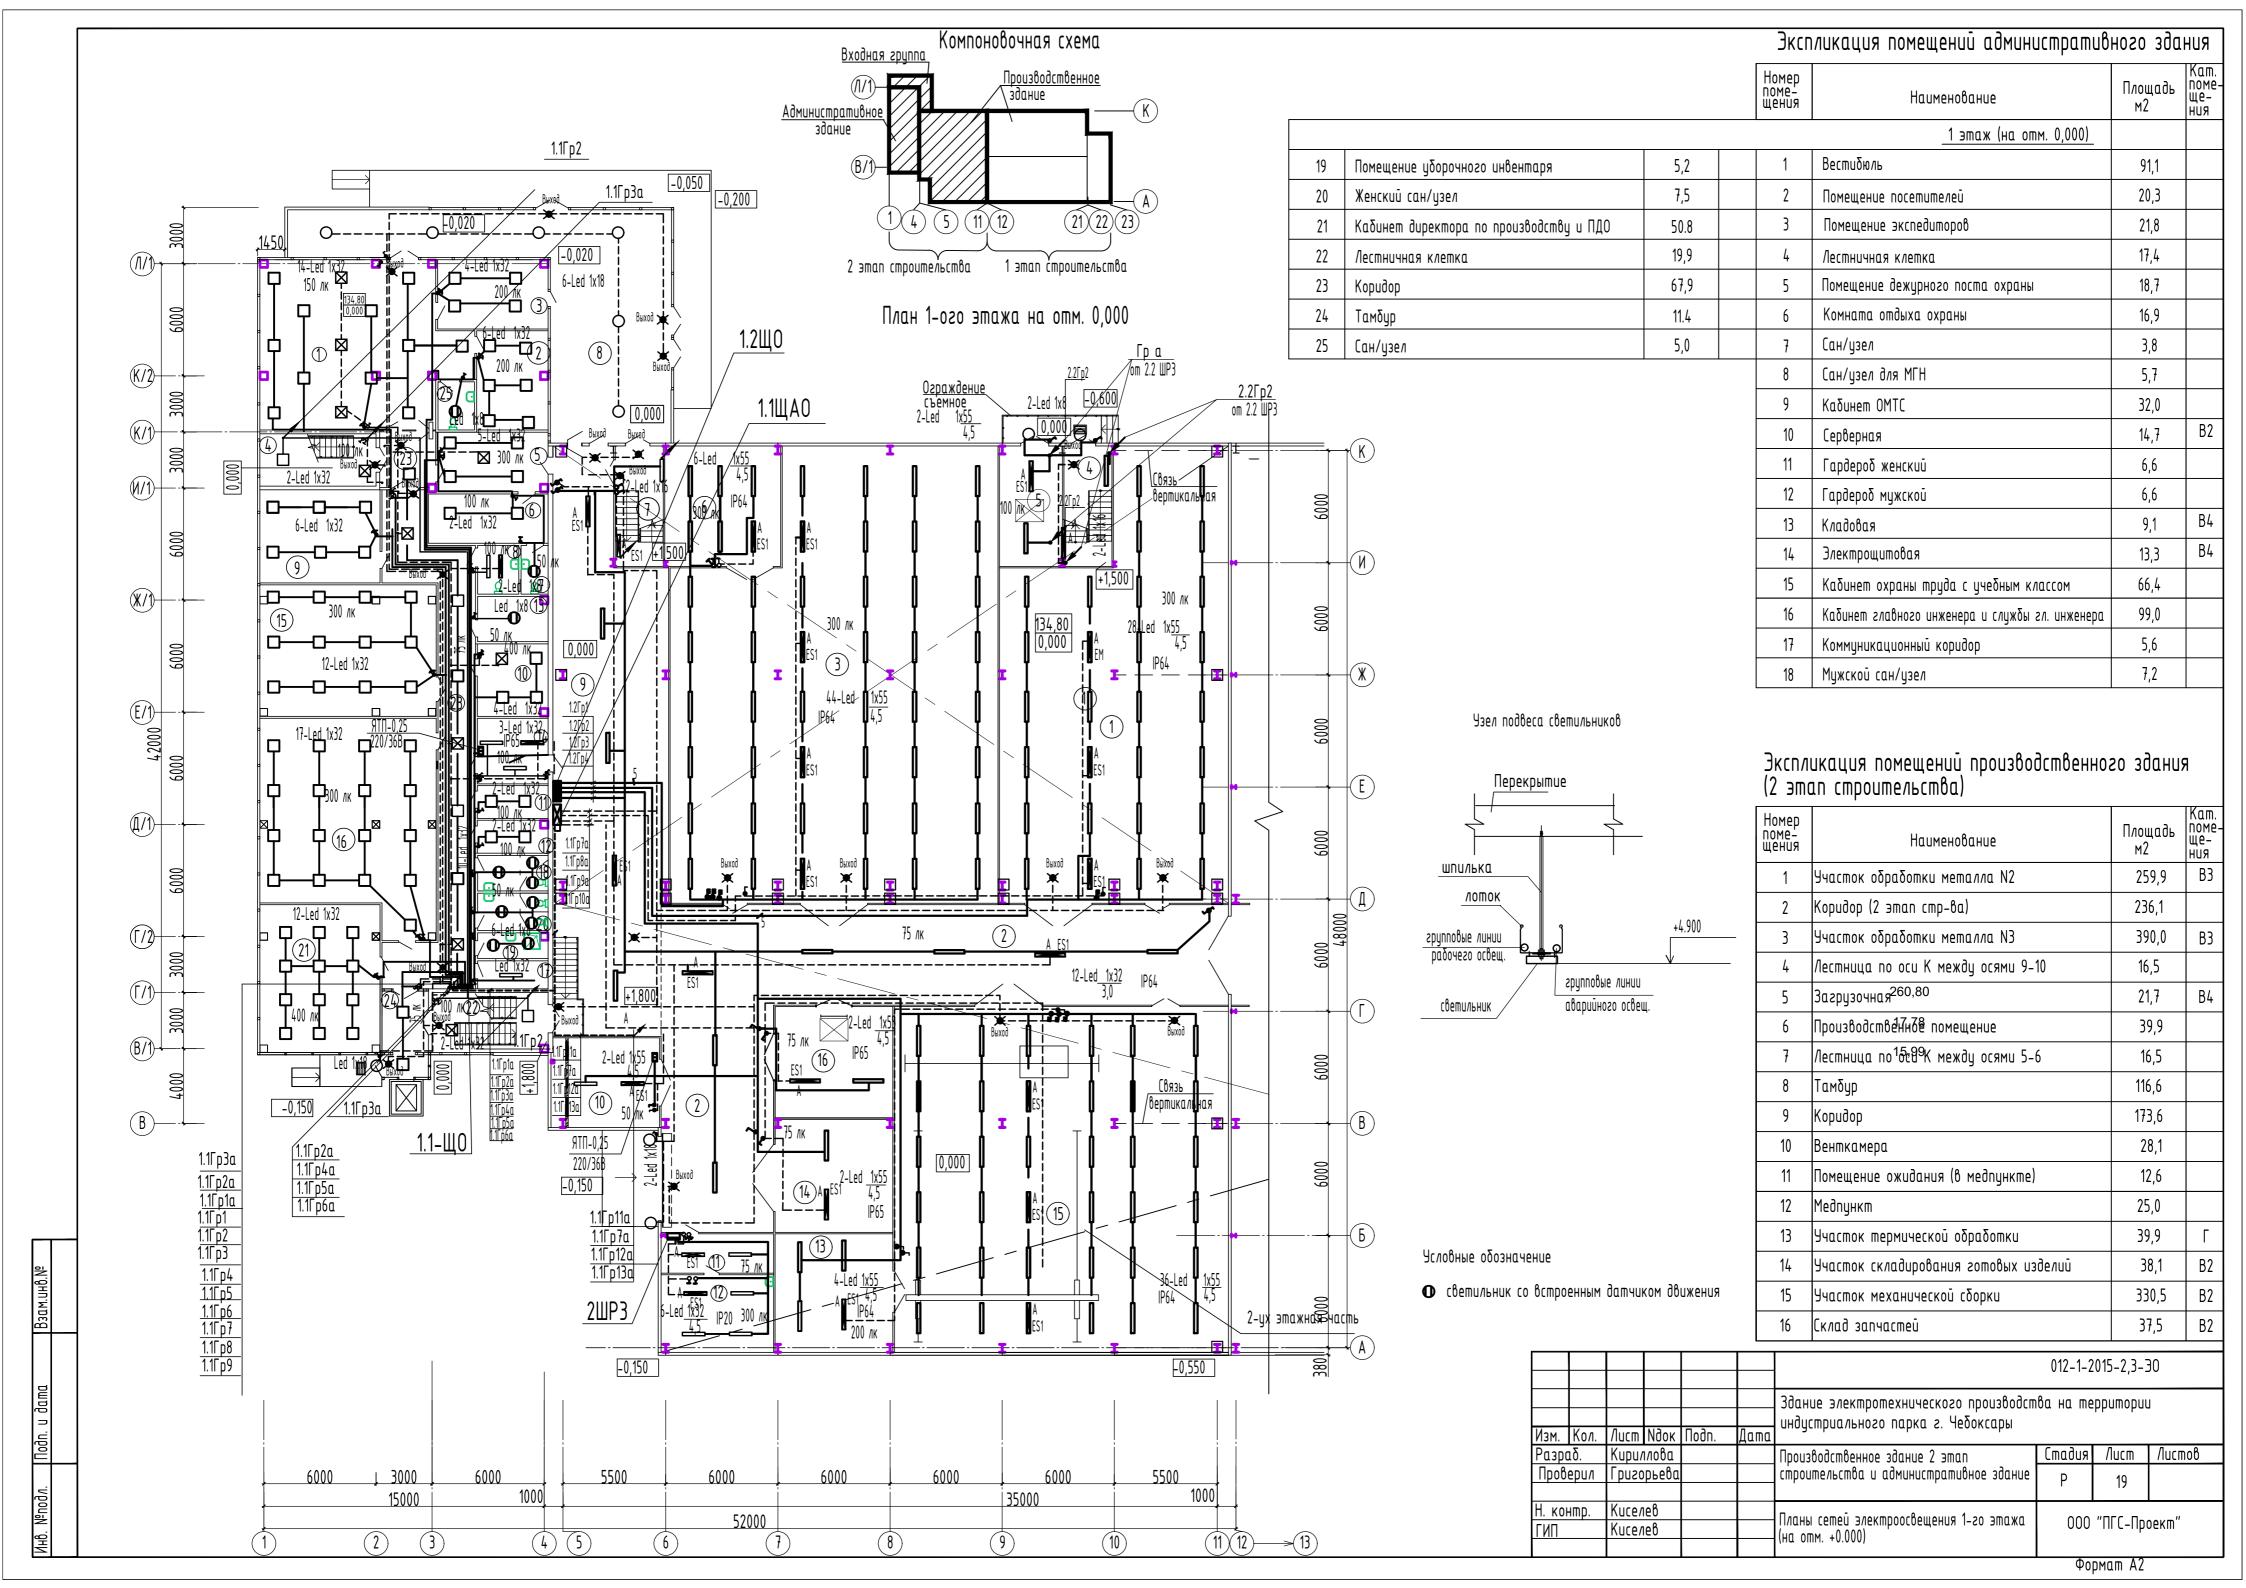


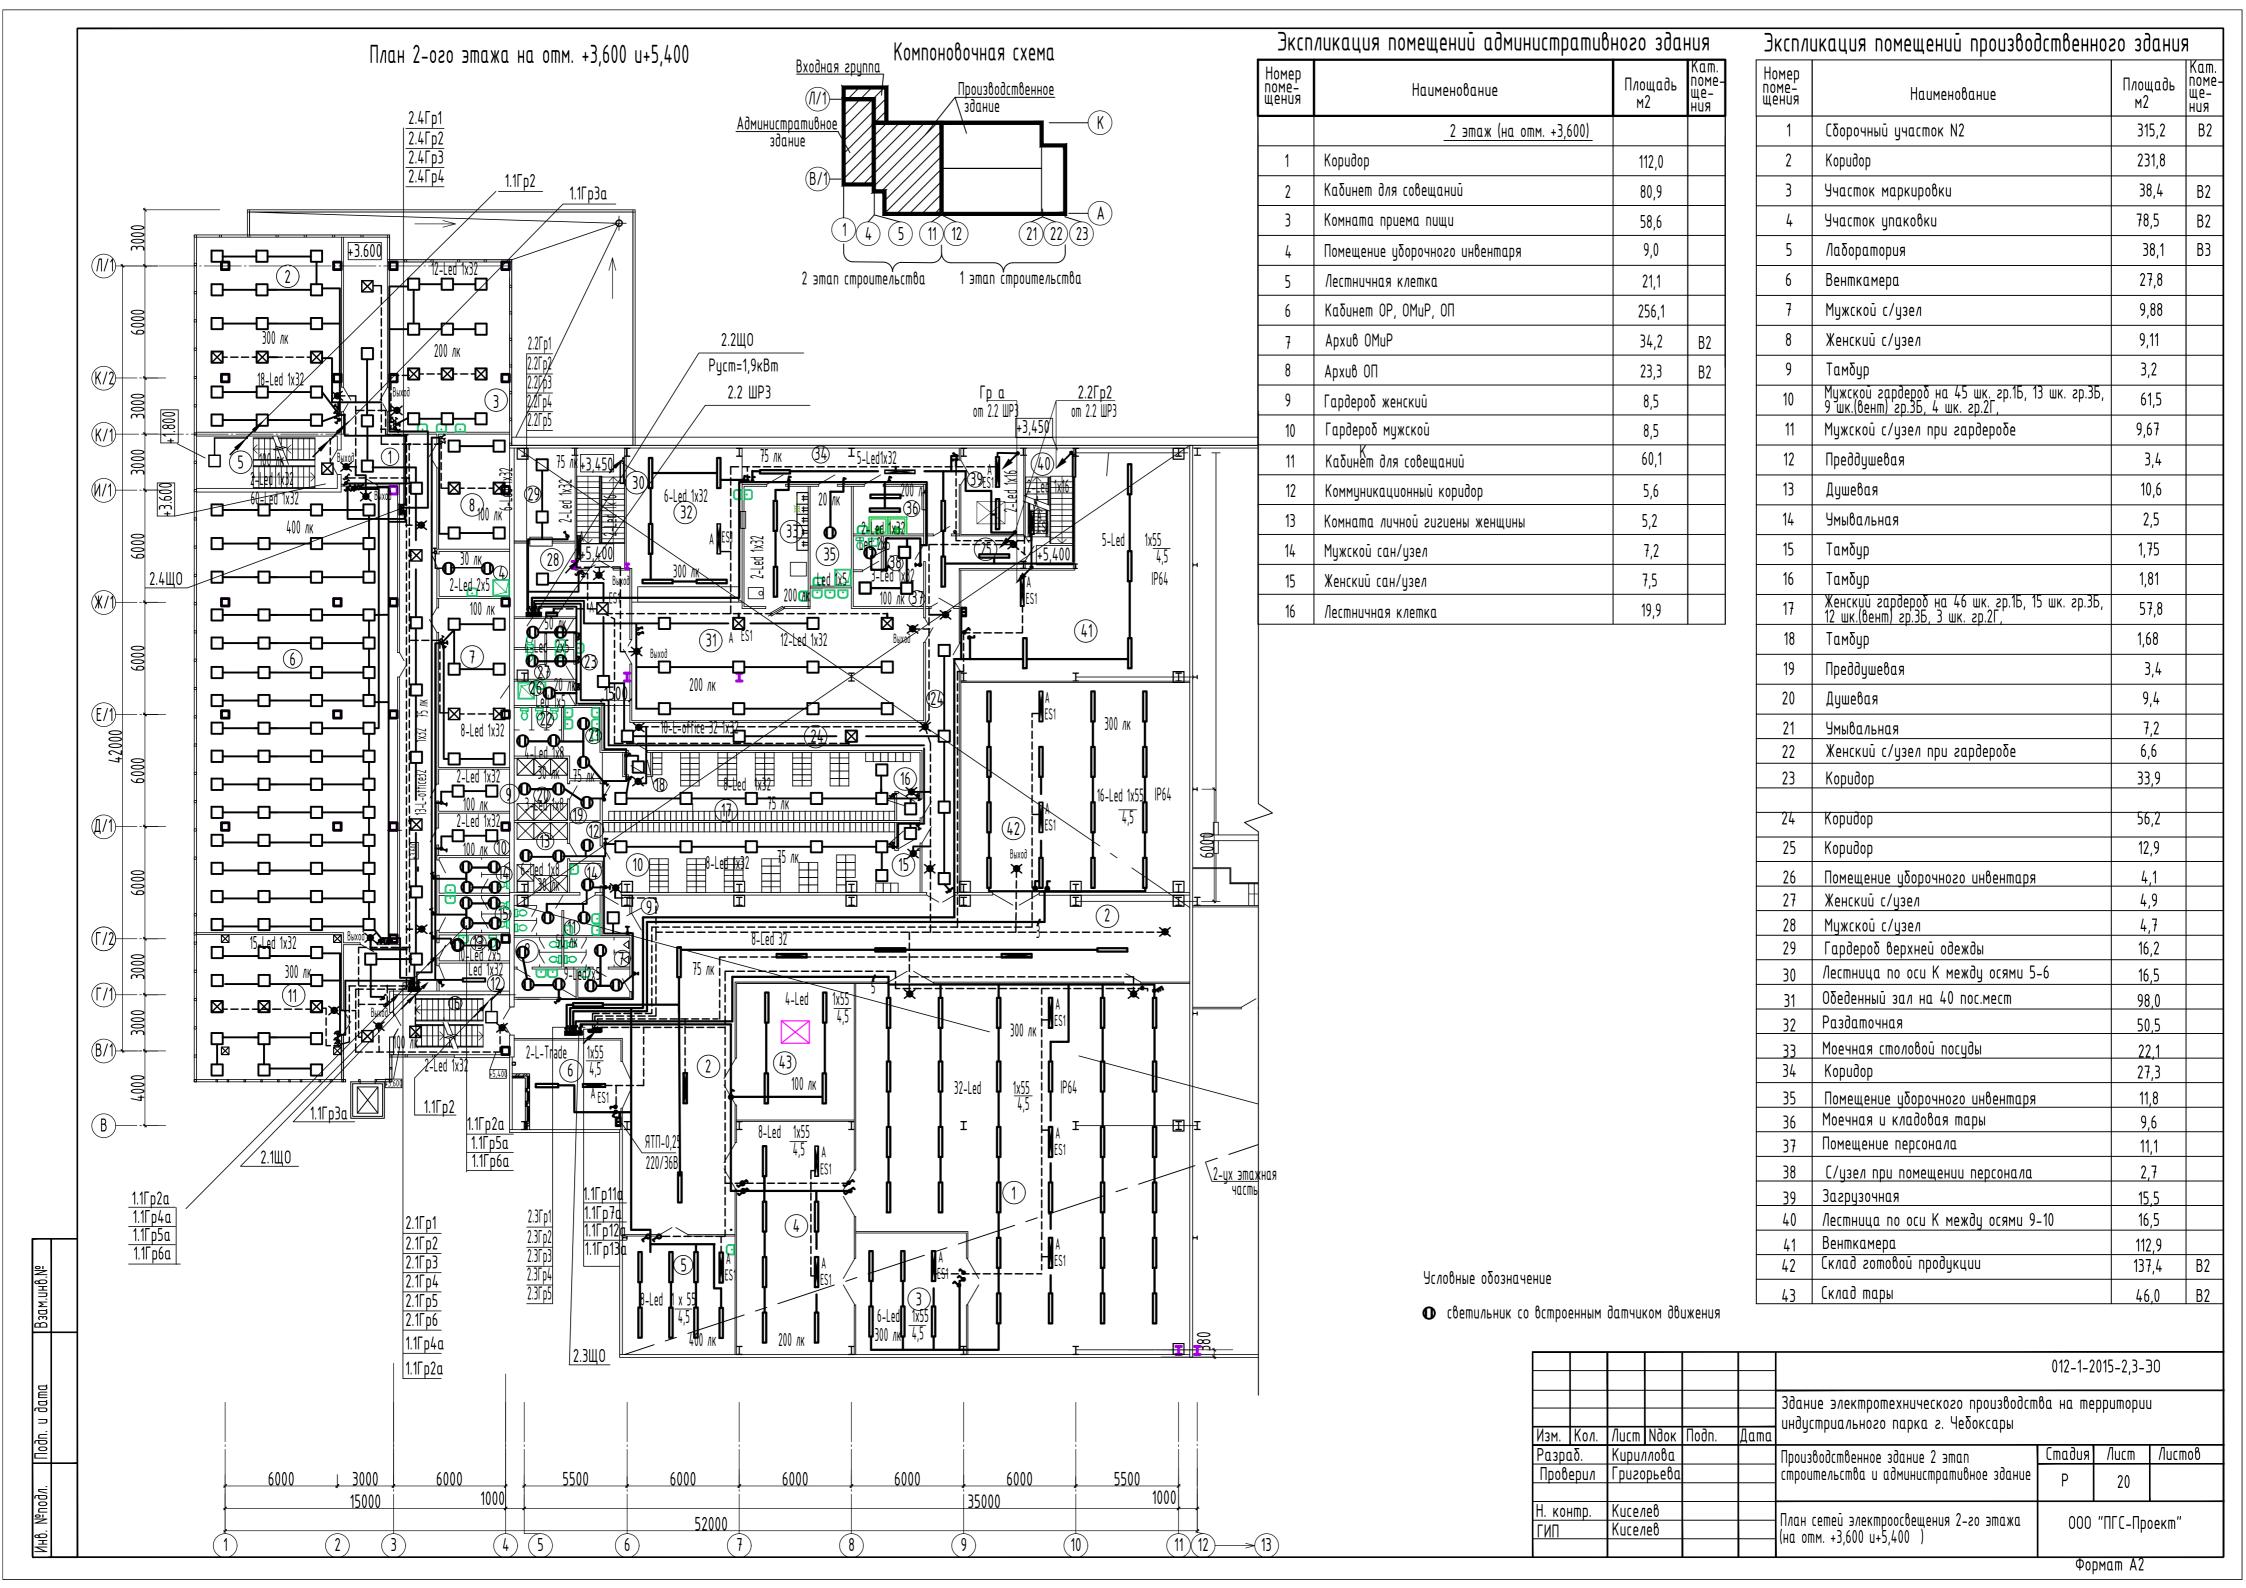

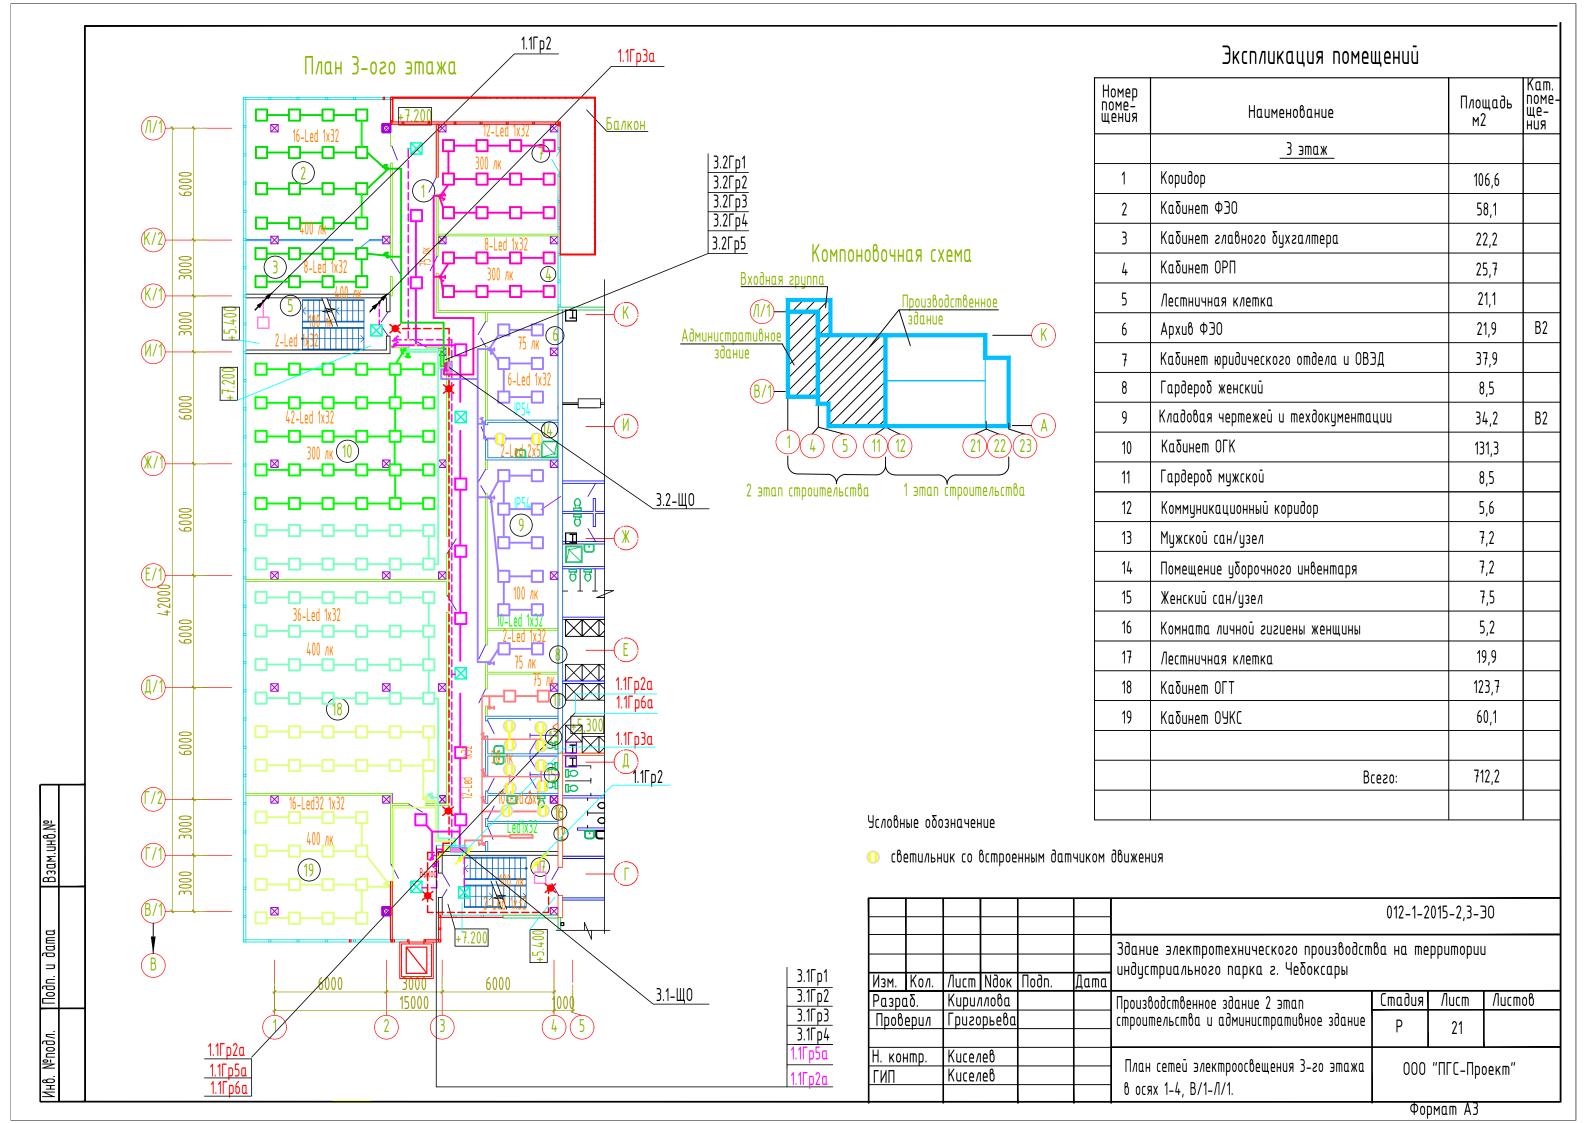

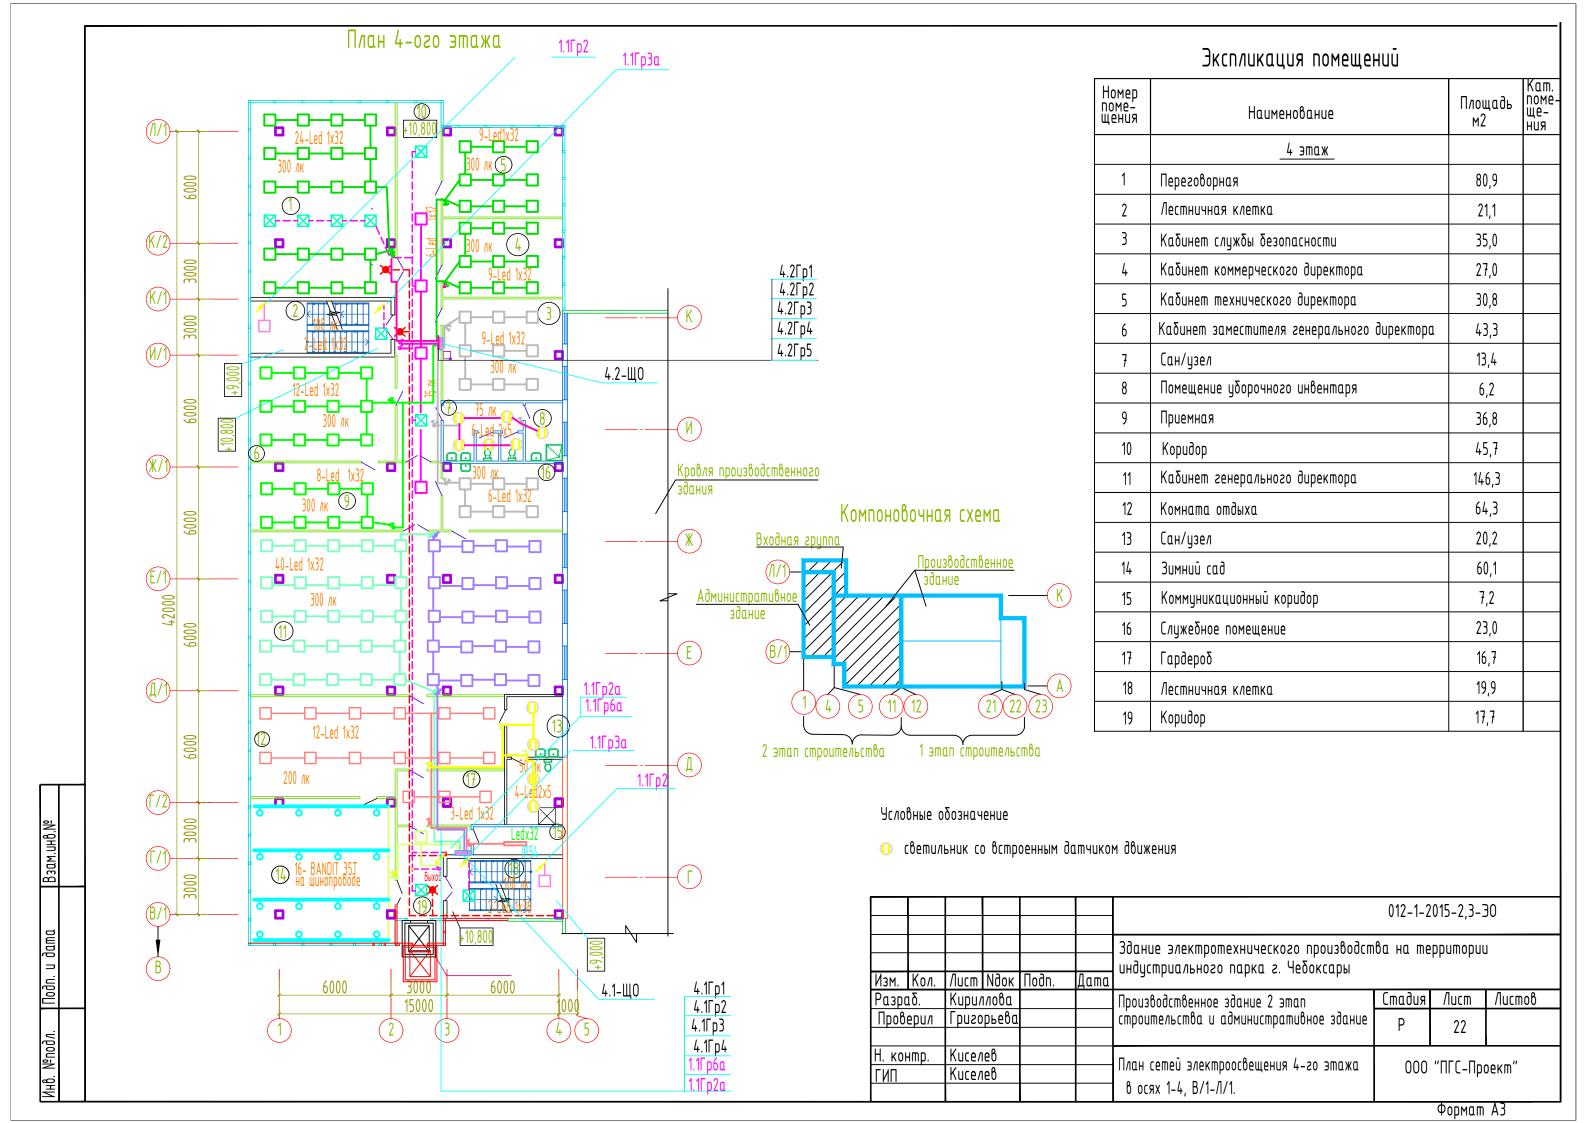


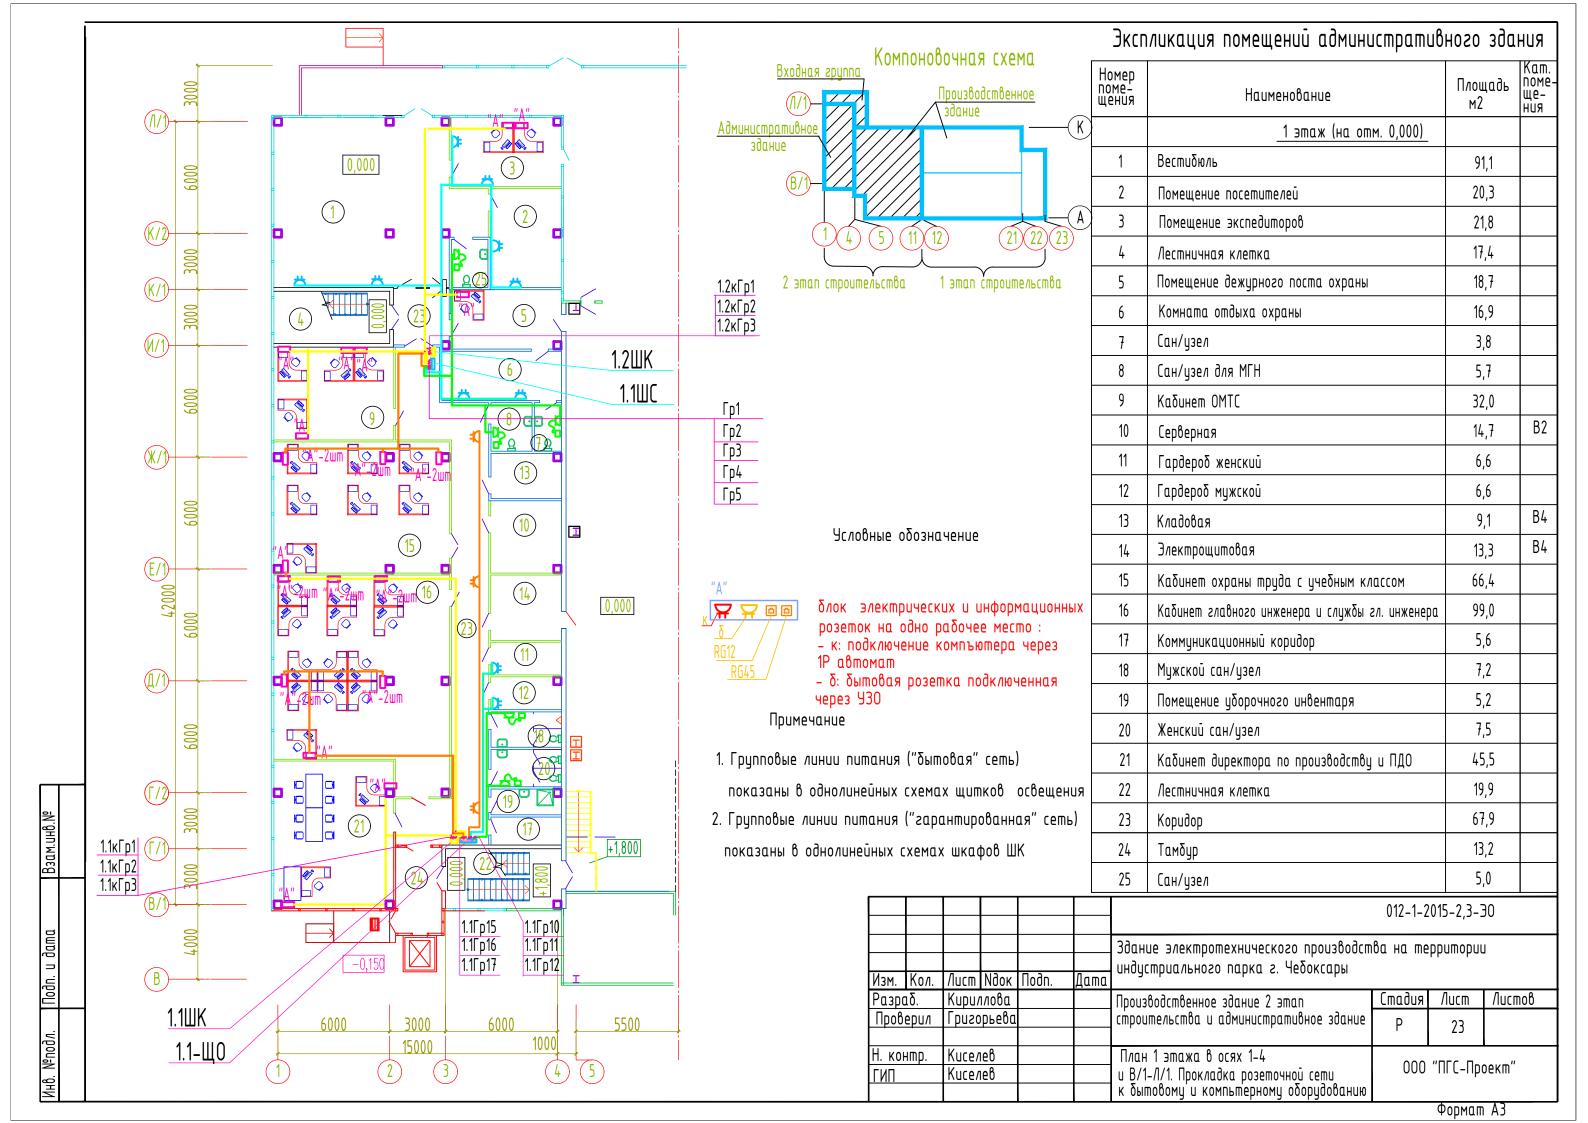

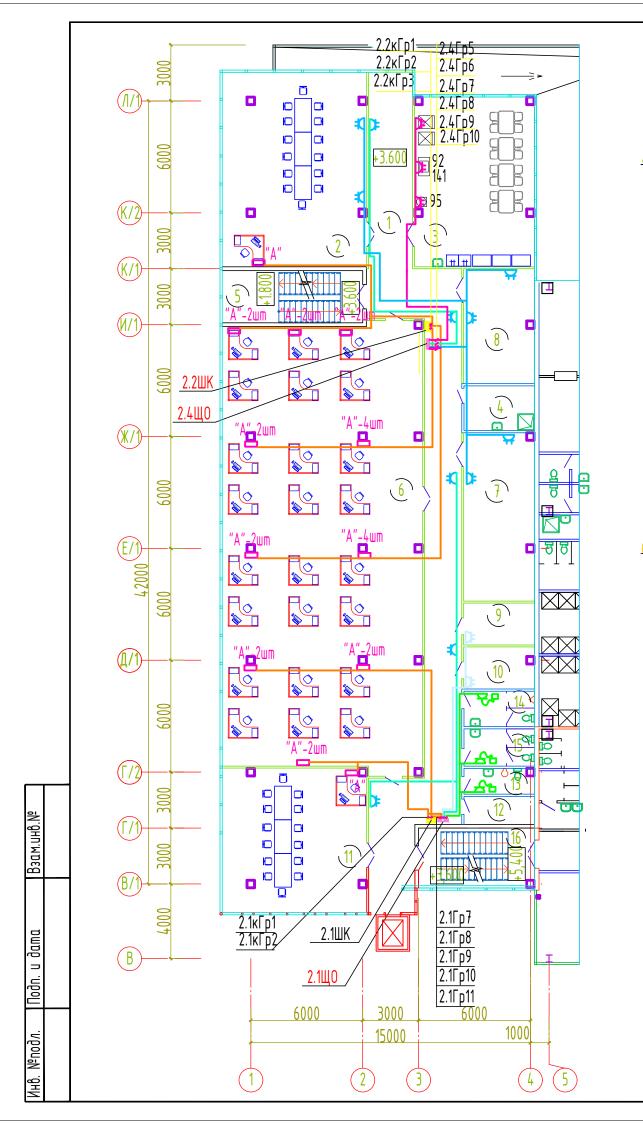

## Входная группа Производственное здание В/1 1 4 5 11 12 21 22 23 2 этап строительства 1 этап строительства

## Условные обозначение

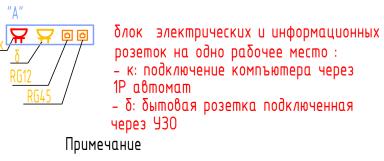



- 1. Групповые линии питания ("бытовая" сеть) показаныв однолинейных схемах щитков освещения
- 2. Групповые линии питания ("гарантированная" сеть) показаныв однолинейных схемах шкафов ШК

## Экспликация помещений административного здания

Номер поме- щения	Наименование	Площадь м2	Кат. поме- ще- ния
	2 этаж (на отм. +3,600)		
1	Коридор	108,7	
2	Кабинет для совещаний	80,9	
3	Комната приема пищи	58,6	
4	Помещение уборочного инвентаря	9,0	
5	Лестничная клетка	21,1	
6	Каδинет OP, OMuP, OΠ	256,1	
7	Apxu8 OMuP	34,2	B2
8	Архив ОП	23,3	B2
9	Гардероб женский	8,5	
10	Гардероб мужской	8,5	
11	Кабинет для совещаний	60,1	
12	Коммуникационный коридор	5,6	
13	Комната личной гигиены женщины	5,2	
14	Мужской сан/узел	7,2	
15	Женский сан/узел	7,5	
16	Лестничная клетка	19,9	
	Всего по административному зданию:	714,4	

							012-1-2	015-2,3-3	0
						Здание электротехнического производст индустриального парка г. Чебоксары	ва на те	ppumopuu	l
Изм.	Кол.	/lucm	Идок	Подп.	Дата	аноустраального парка г. теооксары			
Разро	<b>1</b> δ.	Kupu/	ілова			Производственное здание 2 этап	Стадия	Nucm	Листов
Пров	Верил Григорьева				строительства и административное здание	Р	24		
Н. ко ГИП	нтр.	. Киселев Киселев				План 2 этажа в осях 1-4 и В/1-Л/1. Прокладка розеточной сети к бытовому и компьютерному оборудованию		"ПГС-Про	оект"
						k ominooong a kominaminephong ooopgoodanak			

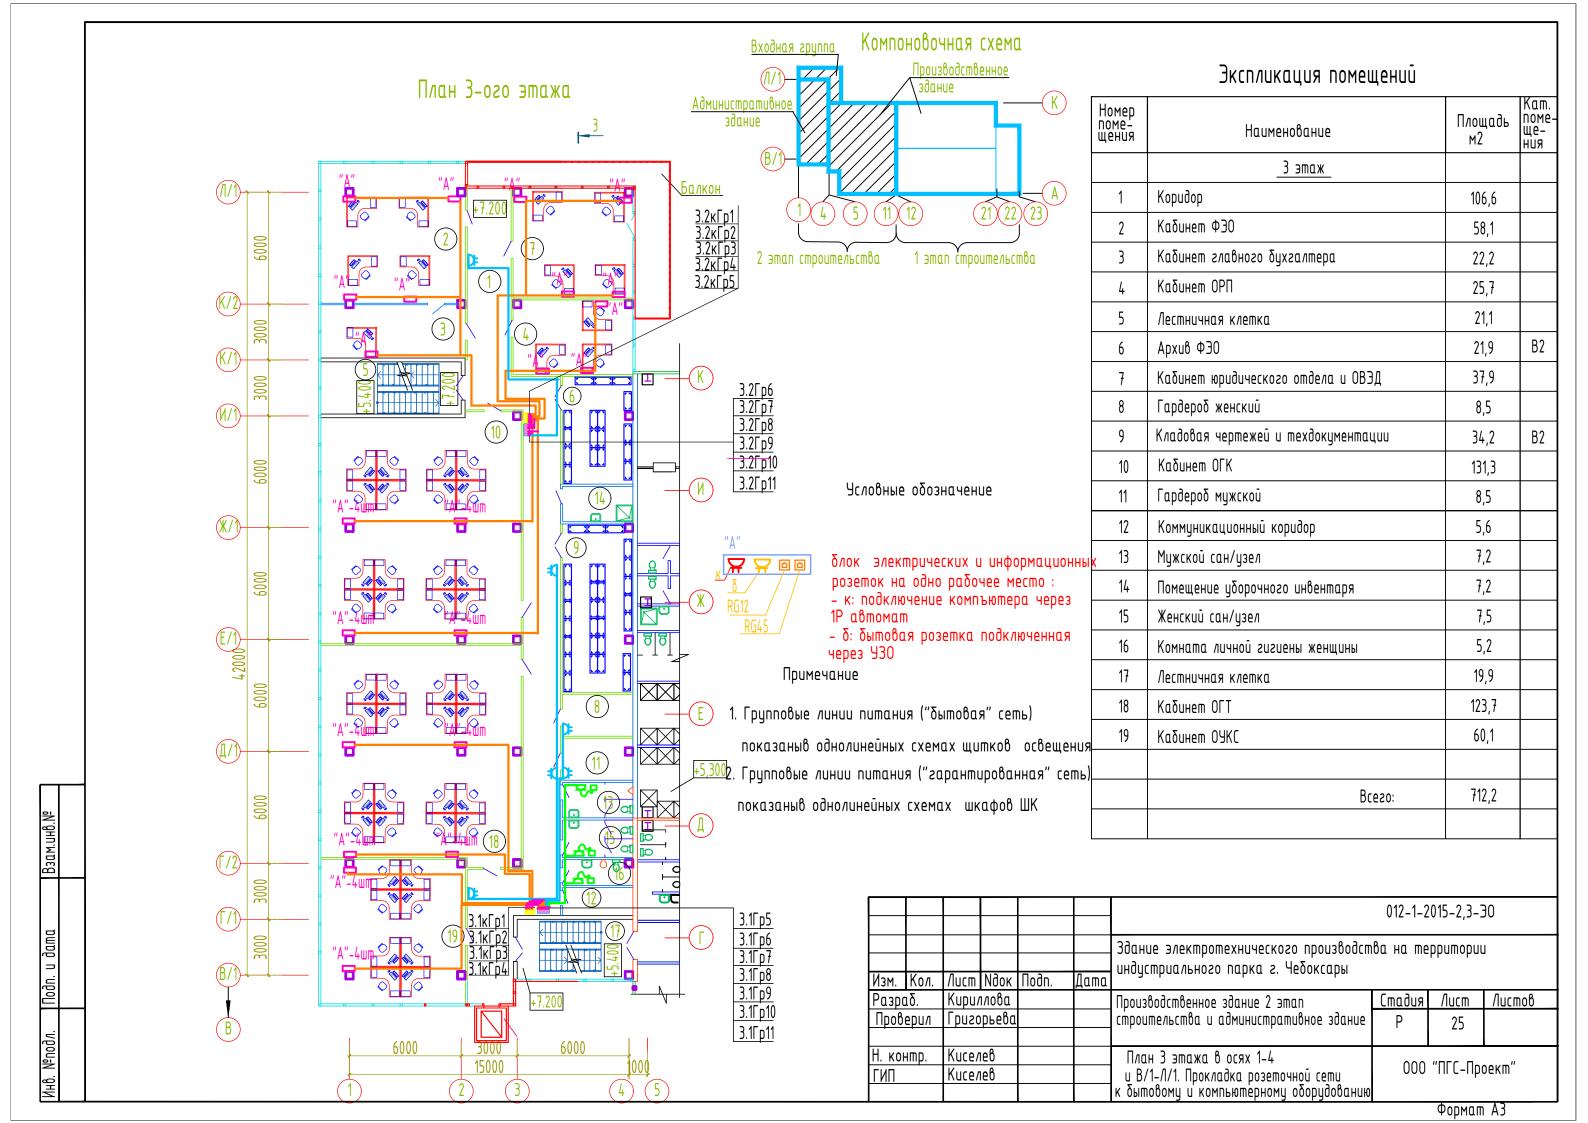

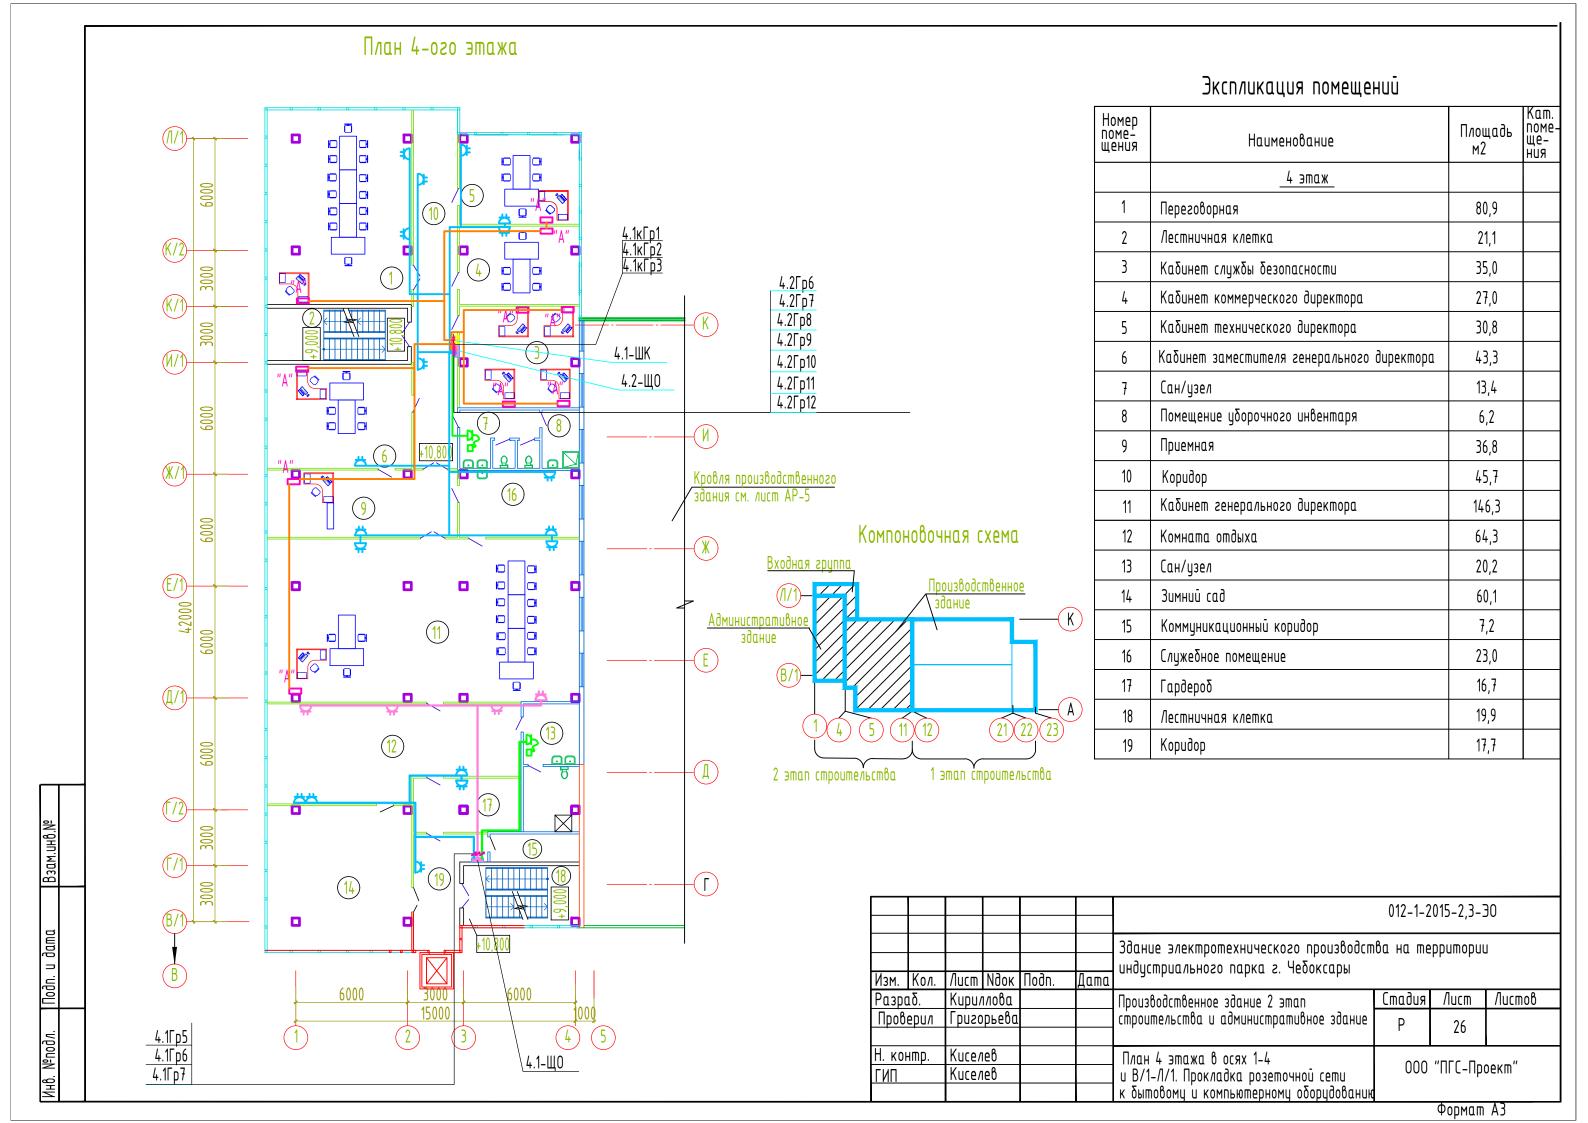

Поз.	Наименование и техническая характеристика	Тип, марка обозначение документа, опросного листа	Код продукции	Поставщик	Ед. измерения	Кол.	Масса 1 ед., кг	Примечание
1.1 Щ0	Щит освещения на 18 групп 380/220B, 50Гц, встраиваемый, в комплекте :	индивид. заказ			компл.	1		
1.1 ЩО	- корпус на 2 рейки X 12+(1) модулей , IP 30				WM.	1		
	- корпус на 2 реака х 12+(1) моодлеа , 11 30 -вводной трехполюсный автоматический выключатель 32A кр.С	3P32 , x-ка С			WM.	1		
	- однополюсный выключатель кр.В на 16A	1Р16 , х-ка В			WM.	8		
	- однополюсный дифференциальный автоматический выключатель на 25A	2P25, 30mA			WM.	10		
	на ток утечки 30мА							
1,2 Щ0	Щит освещения на 6 групп 380/220B, 50Гц, накладной, в комплекте :	индивид. заказ			компл.	1		
	- металлический корпус на 1 рейку X 12+(1) модулей , IP 65				WM.	1		
	-вводной трехполюсный автоматический выключатель 25A кр.С	3P25 , x-ка С			WM.	1		
	- трехполюсный выключатель кр.В на 16A	3P16 , x-ка В			шm.	4		
	-двухполюсный дифференциальный автоматический выключатель на 16А	2P16, 30mA			WM.	2		
	на ток утечки 30мА							
1.1 ШС	Щит силовой на 6 групп 380/220В, 50Гц, встраиваемый, в комплекте :	индивид. заказ			компл.	1		
	– корпус на 2 рейки X 12+(1) модулей , IP 30				шm.	1		
	-вводной трехполюсный автоматический выключатель 32А кр.С	3Р32 , х-ка С			шm.	1		
	-двухполюсный дифференциальный автоматический выключатель на 25A	2P25, 30mA			WM.	6		
	на ток утечки 30мА							
							012	-1-2015-2,3-30.C0
			Изм. Кол.уч. Лист №д. Разраб. Кириллов	n l			Cmað	ия Лист Листов
			Проверил Григорье  Н.контр. Киселев ГИП Киселев	<u>ва</u> сп и:	пецификация об зделий и мате изводственное з тельства и адм	гриалов вдание 2 эта	.n	

Поз.	Наименование и техническая характеристика	Тип, марка обозначение документа, опросного листа	Код продукции	Поставщик	Ед. измерения	Кол.	Масса 1 ед., кг	Примечание
2.1 Щ0	Щит освещения на 13 групп 380/220B, 50Гц, встраиваемый, в комплекте :	индивид. заказ			компл.	3		
		unououo. Sukus			wm.	1		
3.1 Щ0	– корпус на 2 рейки X 12+(1) модулей , IP 30	3P32 , x-ка C			um.	1		
3.2 Щ0	<u>-вводной трехполюсный автоматический выключатель 32A кр.С</u>				um.			
	<u>- однополюсный выключатель кр.В на 16A</u>	1P16 , x-ka B				5		
	<u>-двухполюсный дифференциальный автоматический выключатель на 25A</u>	2P25, 30mA			WM.	<i>t</i>		
	на ток утечки 30мА							
2.2 ЩО	Illum achamanna na 6 agusta 200/220B E0En Bernaula agusta B yaya sayma				LOND 4			
	Щит освещения на 6 групп 380/220В, 50Гц, встраиваемый, в комплекте:	индивид. заказ			компл.	1		
	– корпус на 1 рейку X 12+(1) модулей , IP 30				шm.			
	-вводной трехполюсный автоматический выключатель 25А кр.С	3P25 , x-ка C			шm.	1		
	– однополюсный выключатель кр.В на 16А	1Р16 , х-ка В			WM.	6		
2.3 ЩО	Щит освещения на 6 групп 380/220В, 50Гц, встраиваемый, в комплекте:	индивид. заказ			КОМПЛ.	1		
	– корпус на 1 рейку X 12+(1) модулей , IP 30				шm.	<u> </u>		
	-вводной трехполюсный автоматический выключатель 25А кр.С	3Р25 , х-ка С			шm.	1		
	– однополюсный выключатель кр.В на 16А	1Р16 , х-ка В			шm.	5		
	-трехполюсный выключатель кр.В на 16A	3P16 , x-ка В			шm.	1		
4.1 Щ0	Щит освещения на 18 групп 380/220В, 50Гц, встраиваемый, в комплекте :	индивид. заказ			компл.	1		
	– корпус на 2 рейки X 12+(1) модулей , IP 30				шm.	1		
	-вводной трехполюсный автоматический выключатель 32A кр.C	3Р32 , х-ка С			шm.	1		
	– однополюсный выключатель кр.В на 16А	1Р16 , х-ка В			шm.	4		
	-двухполюсный дифференциальный автоматический выключатель на 25А	2P25, 30mA			шm.	7		
	на ток утечки 30мА							
3.1 Щ0	Щит освещения на 18 групп 380/220В, 50Гц, встраиваемый, в комплекте :	индивид. заказ			компл.	1		
	– корпус на 2 рейки X 12+(1) модулей , IP 30				шm.	1		
	-вводной трехполюсный автоматический выключатель 32A кр.C	3P32 , x-ка C			шm.	1		
	– однополюсный выключатель кр.В на 16A	1P16 , x-ka B			шm.	8		
	-двухполюсный дифференциальный автоматический выключатель на 25A	2P25, 30mA			шm.	10		
	на ток утечки 30мА	· · · · · · · · · · · · · · · · · · ·						

Изм. Кол.уч Лист№ док. Подп. Дата

2

	Поз.	Наименование и техническая характеристика	Тип, марка обозначение документа, опросного листа	Kod продукции	Поставщик	Ед. измерения	Кол.	Масса 1 ед., кг	Примечание	
	4.1 Щ0	Щит освещения на 13 групп 380/220B, 50Гц, встраиваемый, в комплекте :	индивид. заказ			компл.	2			
-	4.2 Щ0	- корпус на 2 рейки X 12+(1) модулей , IP 30				UM.	1			
	4.2 ЩО		3Р32 , х-ка С			шm.	1			
		<u>-вводной трехполюсный автоматический выключатель 32A кр.С</u> - однополюсный выключатель кр.В на 16A	1Р16 , х-ка В			WM.	5			
		-двухполюсный дифференциальный автоматический выключатель на 25A	2P25, 30mA			WM.	7			
		на ток утечки 30мА	2. 25, 501111				•			
		The money give ince 50111.								
	1.1 WK	Щит освещения на 6 групп 380/220В, 50Гц, встраиваемый, в комплекте :	индивид. заказ			компл.	7			
	2.1 IIK	– корпус на 1 рейку X 12+(1) модулей , IP 30				шm.	1			
	1.1 WK 1.2 WK 2.1 WK 2.2 WK 3.1 WK 3.2 WK	-вводной трехполюсный автоматический выключатель 32А кр.С	3P32 , x-ка C			шm.	1			
	4.1 ШК	– однополюсный выключатель кр.В на 25А	1Р25 , x-ка В			шm.	6			
	ЩАО	Щит аварийного освещения на 15 групп 380/220B, 50Гц	ЩАО BS-AKTEON-1-0F25-400/230-DH30F6-BH120F6-F	13	ф."Белый свет" г. Москва	шm.	1			
	"A"	Блок розеток для рабочего места:(установка в кабель канал)				КОМПЛ.	115			
		Розетка 2K+3, 16A, ~250B , 2-х мест. немецкий станд цвет красный				шm.	1			
		Розетка 2К+3, 16А, ~250В , 2-х мест. немецкий стандарт цвет белый				wm.	1			
		Розетка информац. 2-х мест. RJ 45 цвет белый				wm.	1			
		Рамка 5- постовая				шт.	1			
		Розетка штепсельная с 3-м заземляющим контактом на 10 (16)А,одноместная	2K+3, 16A			WM.	52			
		скрытой установки								
		Розетка штепсельная с 3-м заземляющим контактом на 10 (16)А,двухместная	2(2K+3) ,16A			WM.	15			
		скрытой установки								
${ m H}$										
									/lucm	
				Man Ken Ausm No	dow Toda Tama			012-1-2	2015-2,3-30.C0	
		Изм. Кол.уч Лист № док. Подп. Дата Формат АЗ								

Поз.	Наименование и техническая характеристика	Tun, марка обозначение документа, опросного листа	Код продукции	Поставщик	Ед. измерения	Кол.	Масса 1 ед., кг	Примечание
	Светильник светодиодный мощностью :							
	32 Вт., встраиваемый квадрат, степень защиты IP20	LED 32			WM.	493		
	То же, с блоком аварийного питания ES1	LED 32 ES1			шm.	40		
	55 Вт, подвесной, степень защиты IP65	LED 55			шm.	185		промышл.
	То же, с блоком аварийного питания ES1	LED 55 ES1			шm.	29		промышл.
	32 Вт., подвесной, степень защиты IP20	LED 32			wm.	29		
	32 Bm, подвесной, с блоком аварийного питания ES1 , степень защиты IP20	LED 32 ES1			wm.	2		
	32 Вт., подвесной, степень защиты IP52	LED 32			шm.	32		
	32 Вт, подвесной, с блоком аварийного питания ES1 , степень защиты IP52	LED 32 ES1			шm.	6		
	16 Вт., накладной , степень защиты IP20	LED 16			wm.	1.		Л. К
	16 Вт., накладной с блоком аварийного питания ES1 , степень защиты IP20	LED 16 ES1			шm.	4		Л. К
		LED 18			wm.	9		вестибюль
	10 bill , kpgchild, dellipaddaeriild ellierieriib daddiliil. Il 20	225 10						
	2x5 Bm , со встроенным датчиком, степень защиты IP52	LED 2x5			WM.	58		8 c/y
	Аварийный светильник автономный ,со встр. аккум батареей, ст. защиты IP20	Flag BS-5561/3 8x1		000 «Белый свет »	шm.	32		
	на Зчаса							
	Пиктограмма 01 (выход/ exit)	NPU-3110-01						
	Аварийный светильник комбинированного типа,со встр. аккум батареей	BS-541/3*-10x0.3 LED		"Белый свет"	WM.	20		
	на Зчаса установка на стену 1Р65	Универса <i>л</i>				20		
	Пиктограмма 01 (выход/ ехіт)	NPU-3110-01		"Белый свет"				
	Светильник специальный для зимнего сада, устанавливаемый на шинопроводе				Wm.	16		
	Шинопровод РС					36		
	Buttonpoods 1 d					30		
			Изм. Кол.уч Лист №	<sup>2</sup> док. Подп. Дата			012-1	_2015-2,3-30.CO
			I KISM. KON. YAL NUCIII N	- טטק. ווטטוו.   בעוווען			Φ	

Поз.	Наименование и техническая характеристика	Тип, марка обозначение документа, опросного листа	Код продукции	Поставщик	Ед. измерения	Кол.	Масса 1 ед., кг	Примечание
	Кабельные изделия							
	Кабель силовой с медными жилами, не распространяющий	TY 16.K71-310-2001						
	горение с низким дымо-газовыделением, с числом жил и сечением:	ВВГнг(A)-LS - 0,66кВ						
	3х1,5 кв.мм ( черн.,гол.,зел-желт. цв. )					KM	3,3	
	2х1,5 кв.мм ( черн.,черн. цв. )					КМ	0,15	
	Зх1,5 кв.мм ( черн.,черн. цв. )					KM	0,14	
	3х2,5 кв.мм ( черн.,,гол.,зел-желт. цв. )					КМ	1,35	
	5x2,5 кв.мм ( черн.,черн.,гол.,зел-желт. цв. )					KM	0,9	
	4x2,5 кв.мм ( черн.,черн.,черн цв. )					KM	0,02	
	Кабель силовой с медными жилами, изоляция и	TY 16.K71-337-2004						
	оболочка из ПВХ пластиката, огнестойкий, не распространяющий горение ,							
	с низким дымо-и газовыделением, с числом жил и сечением:							
	Зх1,5 кв.мм ( черн.,гол.,зел-желт. цв. )	BBCH2(A)-FRLS - 0,66kB				KM	0,9	
	2х1,5 кв.мм ( черн.,черн. цв. )	BBCH2(A)-FRLS - 0,66kB				KM	0,1	
2								
. HB								
Взам. инв. №								
Подпись и дама								
기 원								
Nogur								
Инв. № подл.								
							012_1_201	<u>Лисп</u> 5-2,3-30.СО
<b>三</b>			Изм. Кол.уч Лист № с	док. Подп. Дата				5 Mam A3

Поз.	Наименование и техническая характеристика	Тип, марка обозначение документа, опросного листа	Код продукции	Поставщик	Ед. измерения	Кол.	Масса 1 ед., кг	Примечание
	Выключатель (ВКЛ-ОТКЛ) 3-х полюсный в коробке 76х76 мм,	№ 277 12			шm.	4		
	I=16A , IP 65							
	Переключатель на 2 направления с индикацией 10AX ~250 В IP55				шm.	16		
	Переключатель на 2 направления с индикацией 10AX ~250 В IP20				WM.	30		
	Выключатель однополюсный открытой установки одноклавишный 10АХ, IP55				шт.	40		
	Выключатель однополюсный скрытой установки одноклавишный 10АХ, IP20+ раг	1KQ			шm.	65		
	Выключатель однополюсный скрытой установки двухклавишный 10АХ, IP20+ рам	IKQ			ШM.	45		
	Ящик с понижающим трансформатором, 220/36В	ЯТП-0,25-23У3			шm.	4		
	Кαδель- канал ПВХ(δелыū) 40x15	TY36-631-76			М	250		
				nuc.				
	Коробка ответвительная корпус без галогена, цвет серый	53500		ДКС	ШМ	900		
	с клеммами, IP55 , разм. Ф 65х35							
	Коробка ответвительная огнестойкая для авар. освещения с красной крышкой	FS 04501B		ДКС	wm	100		
	с клеммами , разм. 100х100х50мм ,IP55					100		
	Вышка передвижная сборно-разборная , Н=8.6 м	УЛТ-3120			шт	1		
$\vdash$								
			Изм. Кол.уч Лист №	док. Подп. Дата			012-1-20	/lucm 15-2,3-30.C0 6

Поз.	Наименование и техническая характеристика	Тип, марка обозначение документа, опросного листа	Код продукции	Поставщик	Ед. измерения	Кол.	Масса 1 ед., кг	Примечание
	Огнестойкая кабельная линия			ЗАО "ДКС"				
	Лоток перфорированный 50x50 L3000	S5 Combitech 35260			М	350		
	Шпилька М8х1000	CM200801			шт	115		
	Анкер с болтом М10	CM411034			шт	115		
	Консоль	BBP2120			шт	115		
	Конструкция для прокладки кабеля и установки светильников	DKC-2014.B5.07		ЗАО "ДКС"				
	Лоток перфорированный 50x50 L3000	S5 Combitech 35260			M	670		
	Cκοδα BMM-10	BMM10*			шm	223		
	Cκοδα BML-10	BML1007			шт	223		
	Анкер со шпилькой М10	CM431060			шт	223		
		CM201001			шт	223		
	Конструкция для прокладки кабелей групповых линий	DKC-2014.B5.07						
	Лоток проволочный 150x50 L3000	F5 Combitech 3015			М	160		
	Шпилька M8x2000	CM200802			шm	53		
	Анкер с болтом М8	CM430850			шm	53		
	Cκοδα BML-10	BML1007			шт	53		
	Пластина для подвеса	FC37311			шт	106		
	Пластина РТСЕ для заземления (медь=никель)	37501			шт	8		
	Пластина соединительная GTO H50	37301			шт	53		
-								
		L		L			l	L
							012_1_20	/lucn
			Изм. Кол.уч Лист№	док. Подп. Дата				10m A3