# Ведомость чертежей основного комплекта

Лист	Наименование	Примечание
1	Общие данные.	
2	План этажа	
3	План расстановки мебели	
4	План кровли	
5	Разрез 1-1	
6	Разрез 2-2	
7	Разрез 3-3	
8	Фасады	
9	Витражи	
10	Экспликация пола	
11	Металлическое ограждение	
12	Детали	
13	Узлы	
14	Крыльцо	

	ие чертежи разработаны на основании:
	троительного плана земельного участка RU, утвержденный КГА
	тельство о государственной регистрации права на земельный участок
	овый номер 78:06:002060:13)
	я на проектирование, утвержденного заказчиком в рамках договора
- техни	еского задания, утвержденного заказчиком в рамках договора
	ительную отметку 0.000 принят уровень чистого пола существующей части здания з здания — 1 эт
	дания - переменная до 5м
	здания - 18м*14м
	пощадь здания - 173,98 м.кв.
Площаді	застройки здания-205 м.кв.
	альбом смотреть совместно с чертежами марок КМ, КМД тствии с "Законом о сертификации" РФ все указанные в рабочих чертежах строительны
В соотве материал безопасн Без шта только с Решения Возможн	тствии с "Законом о сертификации" РФ все указанные в рабочих чертежах строительны ы и изделия должны быть сертифицированы в отношении гигиенической и пожарной
В соотве материал безопась Без шта только с Решения Возможн согласов	тствии с "Законом о сертификации" РФ все указанные в рабочих чертежах строительны и изделия должны быть сертифицированы в отношении гигиенической и пожарной ости.  мпа в производство работ листы данного альбома не имеют силы и могут использовать целью проведения тендерных мероприятий.  данного альбома могут корректироваться авторским надзором.  а замена используемых матералов обозначенного производителя на аналоги, при

Подпись

Дата

Изм. Кол.уч. Лист №док.

Шаповалов

Шувалова

ΓΑΠ

Архитектор

Н. контроль

2020-AP

г. Пушкин. Реконструкция рынка.


Рынок. Павильон №4


Ведомость чертежей


Стадия


Лист


Листов

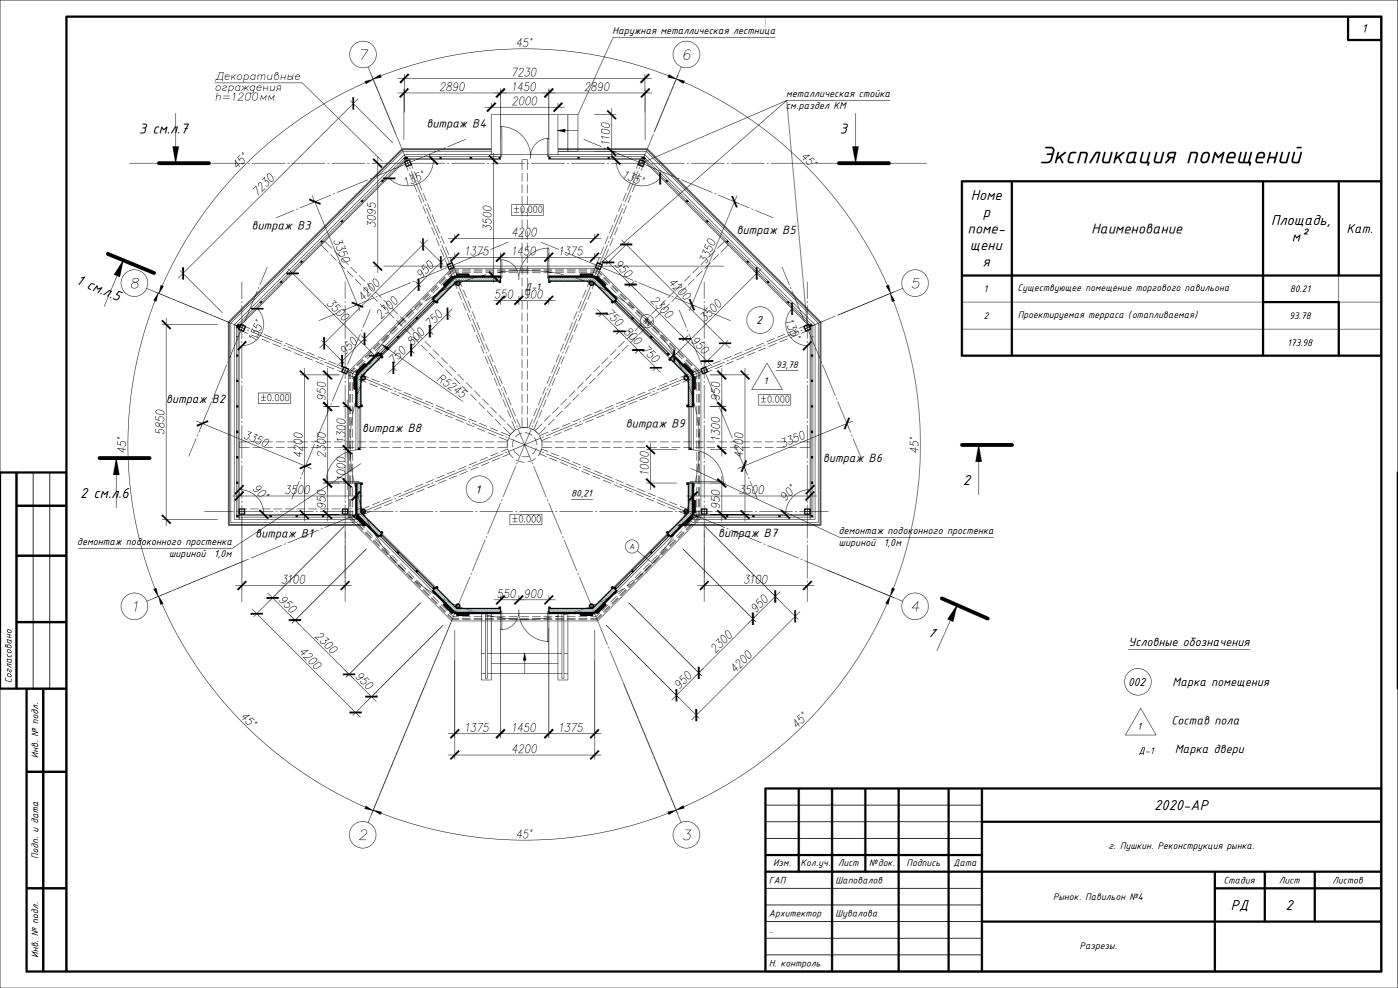


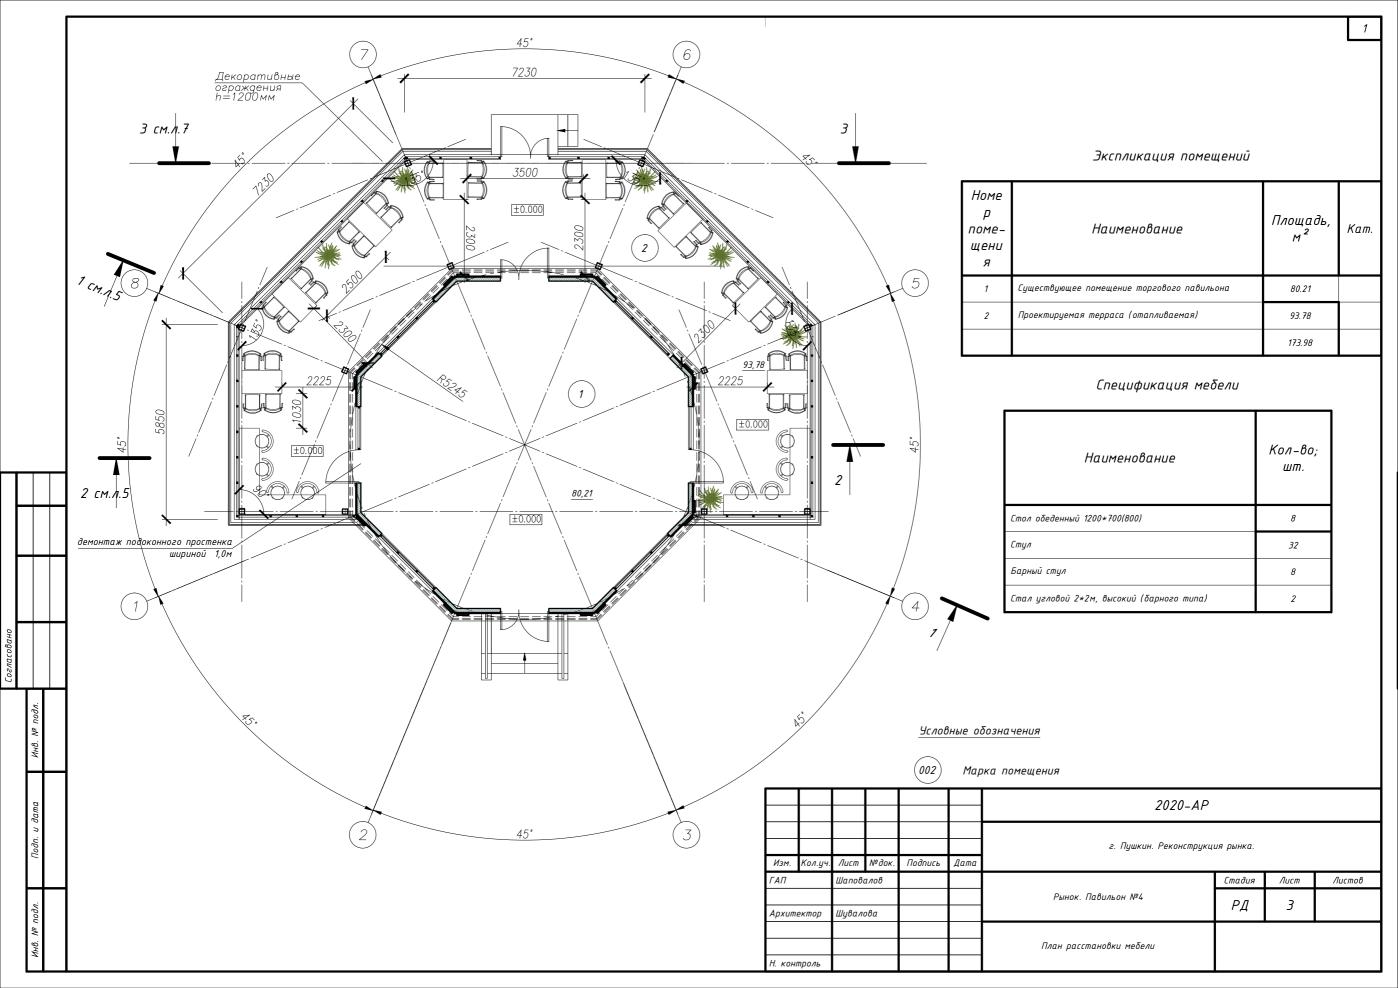


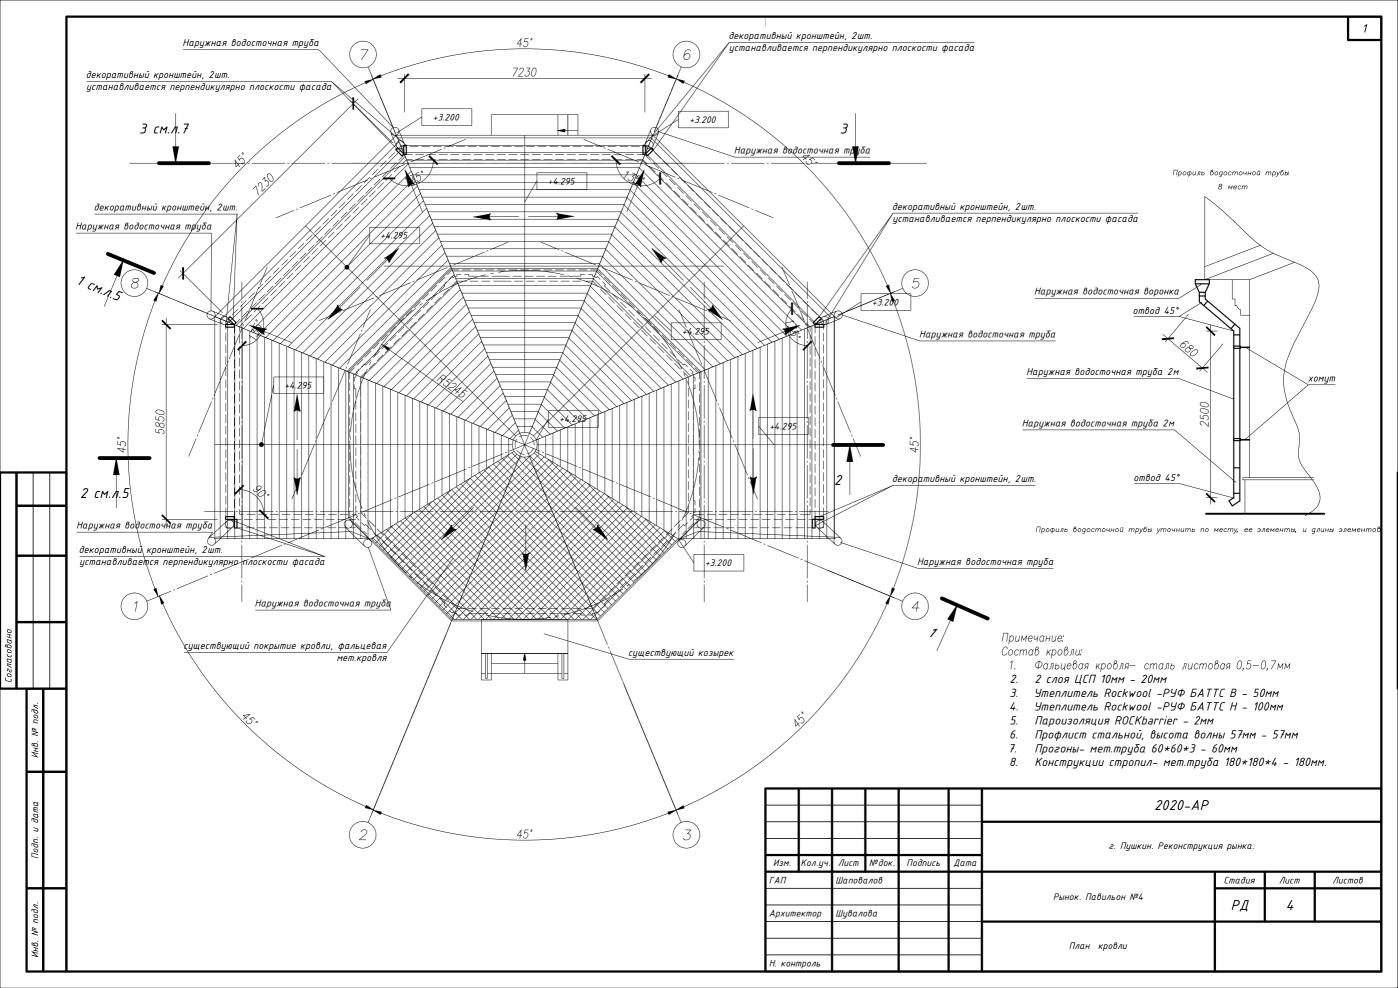

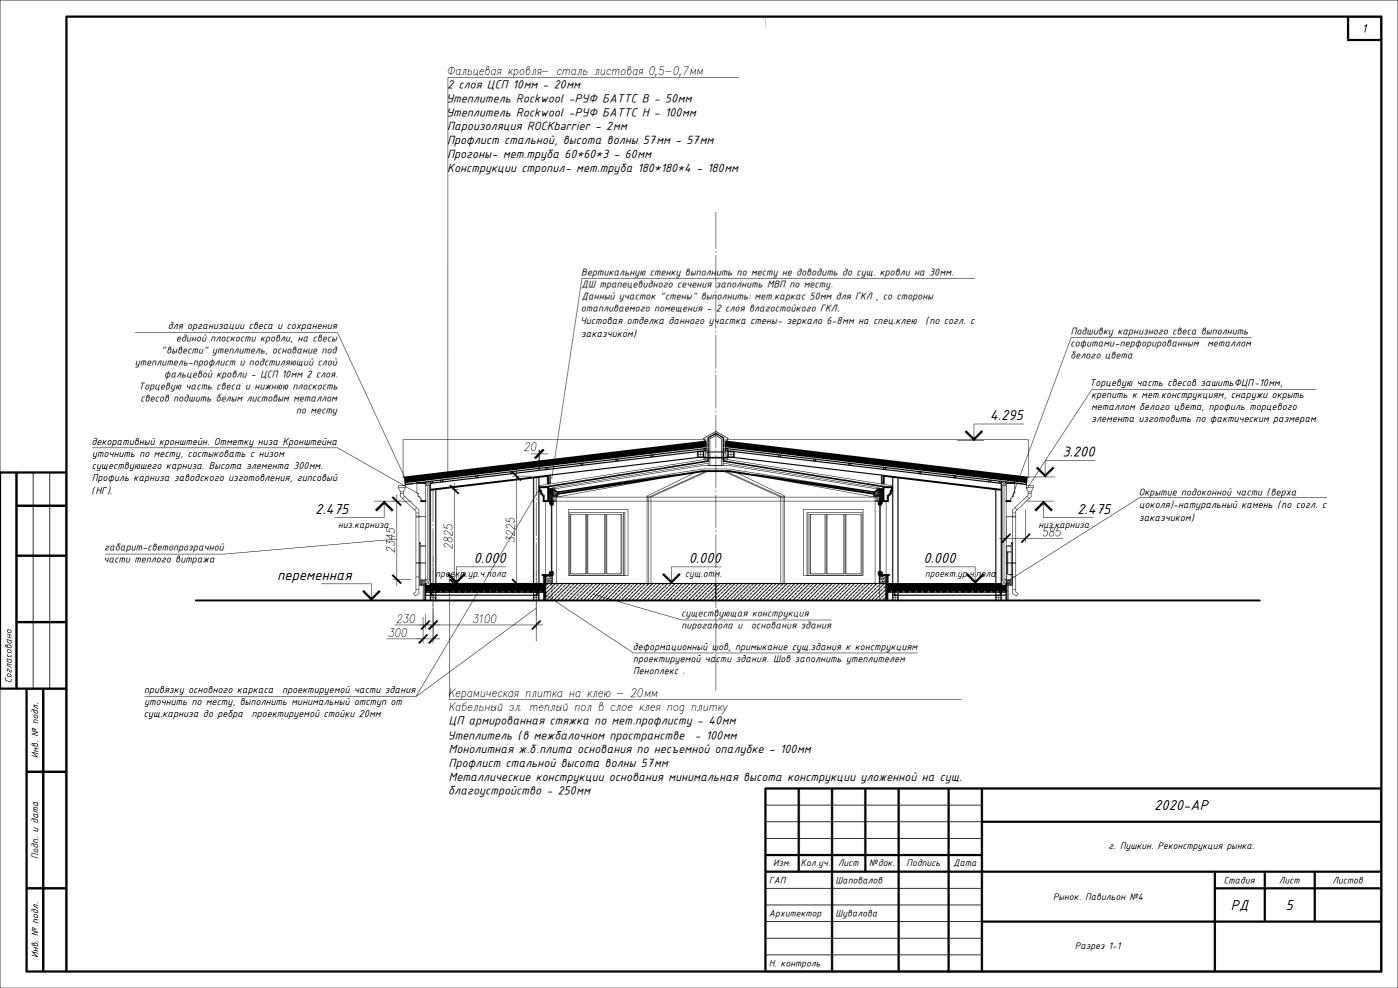


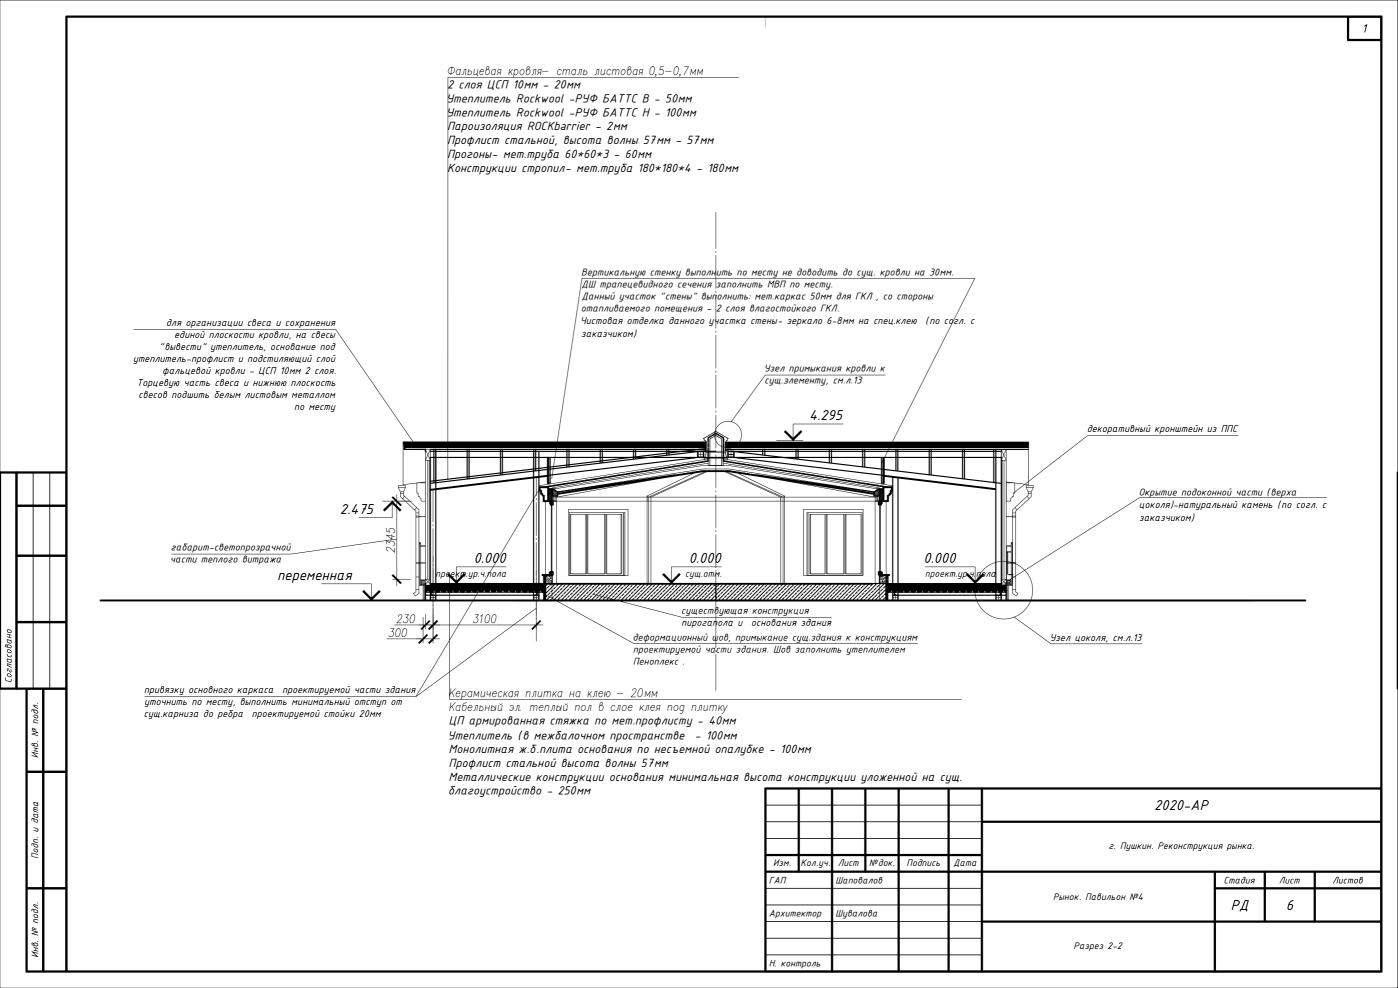

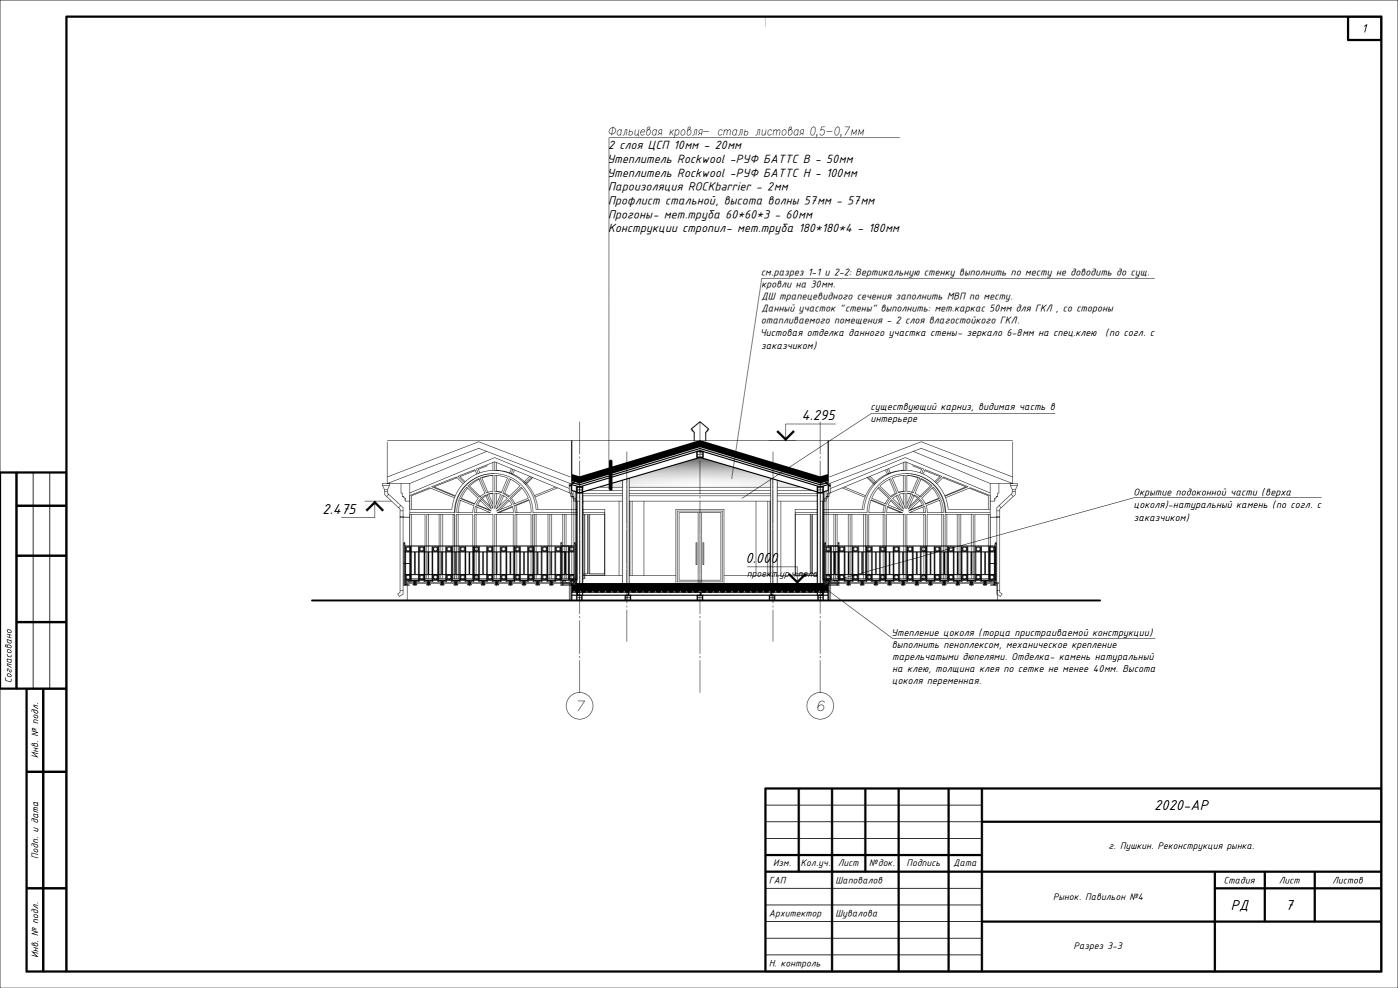


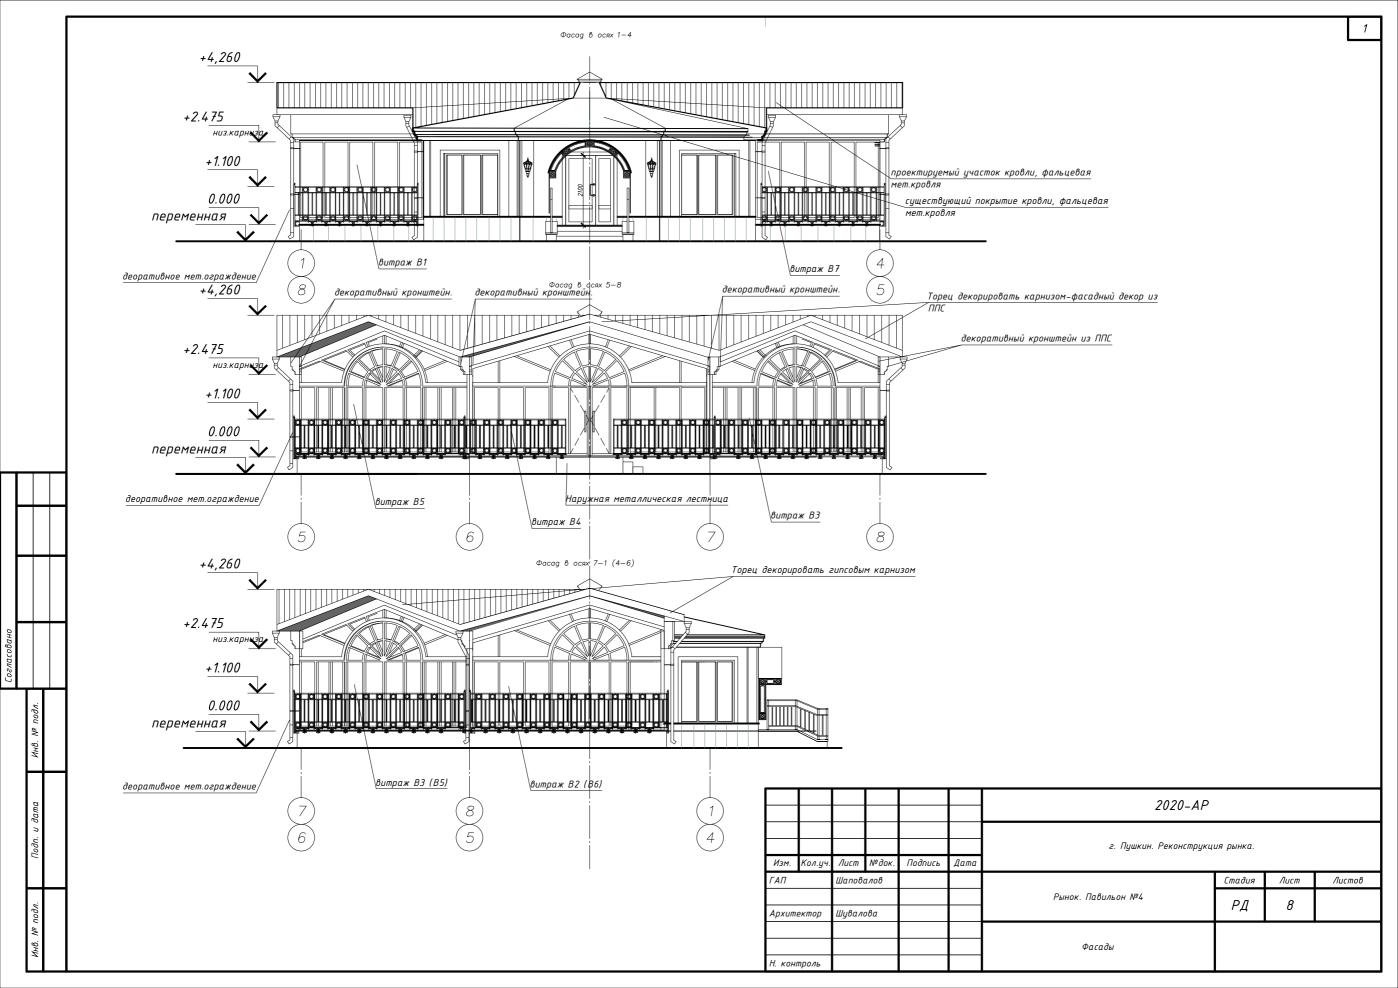




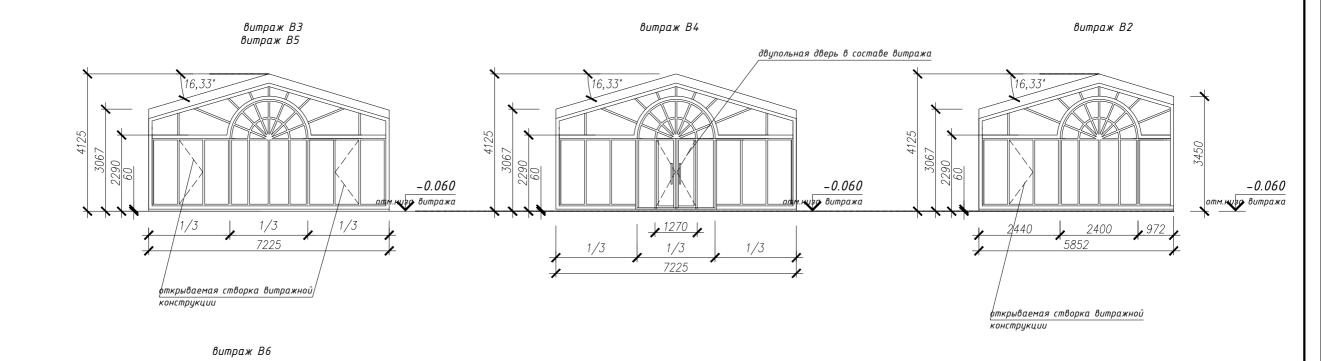


Примечание:

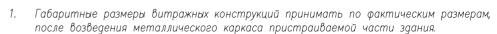


- 2. Витраж принять теплым, сопротивление теплопередаче не менее 0.56
- 3. Отметка низа витража принята верх утеплителя основания пола пристраиваемой части здания, для создания замкнутого теплого контура помещения.
- 4. Количество открываемых створок в витражных конструкция согласовать с заказчиком.
- 5. Витраж В8, В9 устанавливается в существующие проемы, в данных проемах демонтируется частично подоконный простенок для организации дверного проема, ширина жверного проема в свету 1000мм (до установки конструкции). Данные витражи возможны из ПВХ профиля, цвет профиля в цвет существующих оконных заполнений.

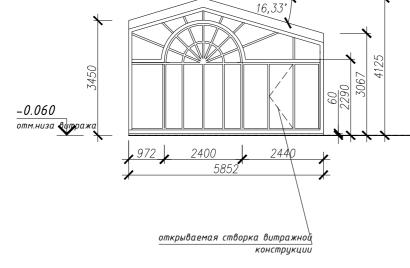

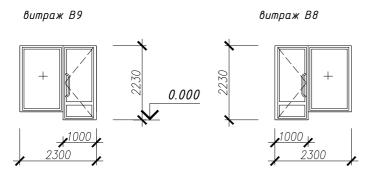


						2020-AP				
Изм.	Кол.уч.	Лист	№док.	Подпись	Дата	г. Пушкин. Реконструкция рынка.				
ΓΑΠ		Шапові	алов				Стадия Лист			
						Рынок. Павильон №4	Рынок. Павильон №4 РД 9			
Apxum	ектор	Шувал	ова							
						Витражи				
Н. кон	троль					,				

Согласовано

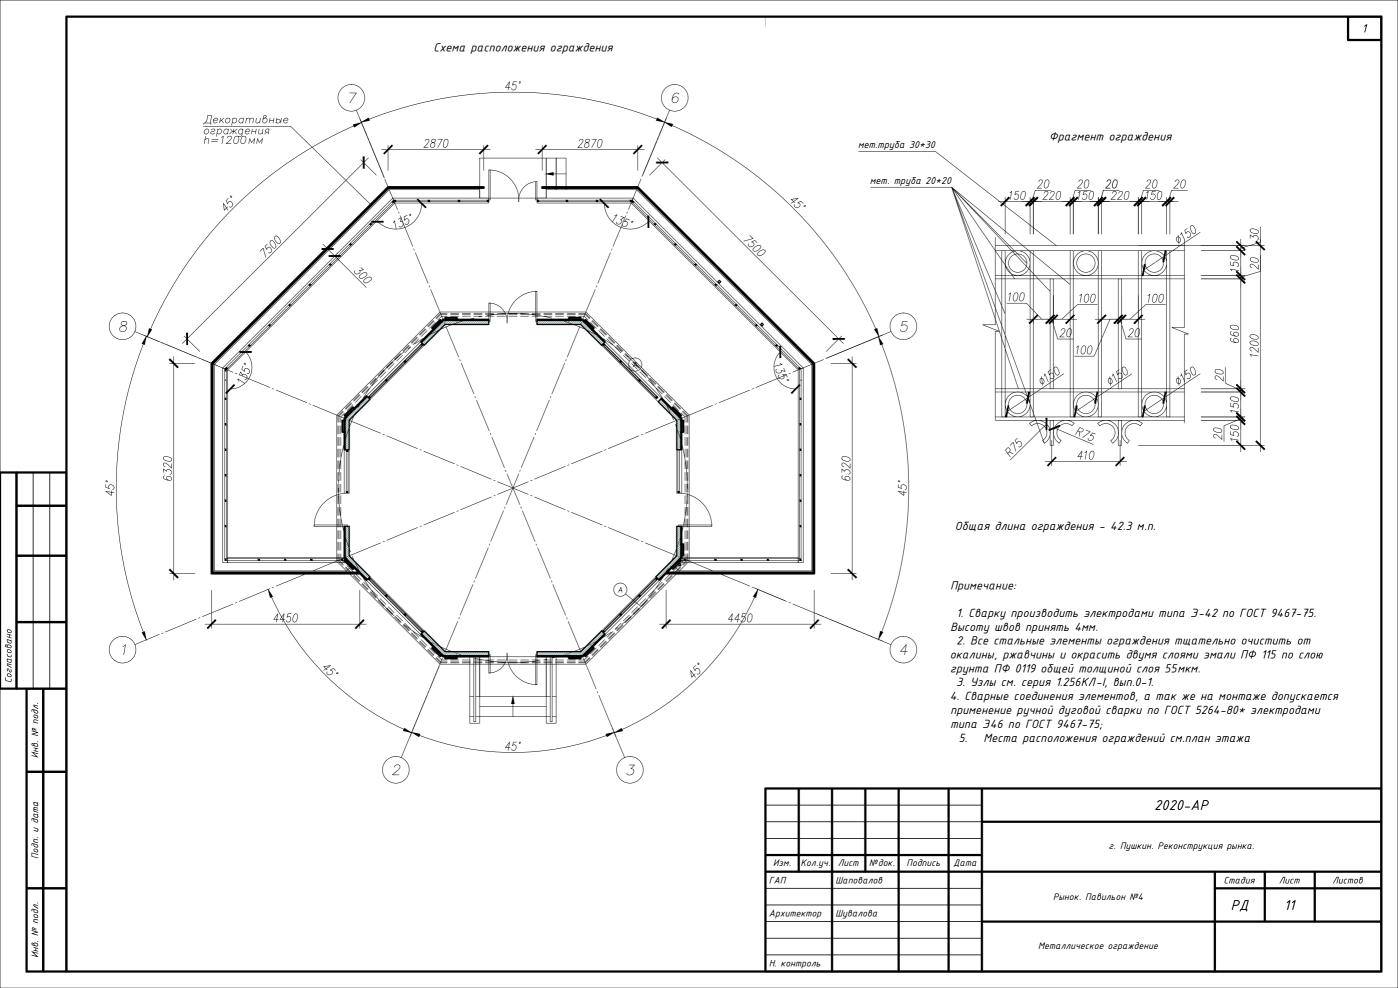

### Кронштейн. М 1:10

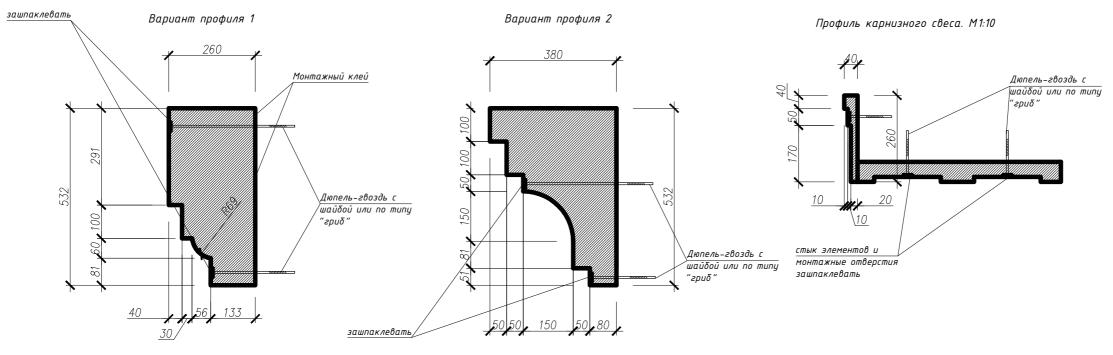

Кронштейн, количество 12 шт.

Кронштейн индивидуального изготовления или готовое изделие подобного профиля и габаритных размеров.


До изготовления детали, габаритный размер 532\*260 уточнить по месту. Материал кронштейна – лепной элемент из пенополистирола с гипсовым защитным покрытием.

Крепить монтажным клеем и дюпель-гвоздями типа "гриб" с шайбами, места крепления зашпаклевать.

Кронштейн для наружной отделки, фасадный декор.

Возможный изготовитель – "Домвдекоре", г. СПб, Красногвардейская площадь, 3E. т. 8/812/ 704-81-20. Данный производитель указан для примера.


#### Пример крепления декоративных элементов

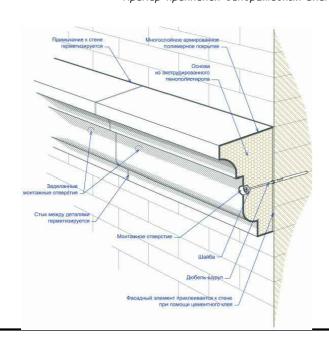


Карнизный свес, длина 22 м.п.

Материал декора карнизного свеса – пенопласт или пеноуретан в "гипсовой корке" для наружной отделки, фасадный декор.
Возможный изготовитель – "Домвдекоре", г. СПъ, Красногвардейская площадь, ЗЕ. т. 8/812/704-81-20. Данный производитель указан для примера

						2020-AP					
						г. Пушкин. Реконструкция рынка.					
Изм.	Кол.уч.	Лист	№док.	Подпись	Дата						
ΓΑΠ		Шаповалов		Шаповалов	<i>Цаповалов</i>				Стадия	Лист	Листов
						Рынок. Павильон №4	РД	12			
Apxum	ектор	пор Шувалова			ΙД	12					
						Детали					
Н. коні	проль	l									

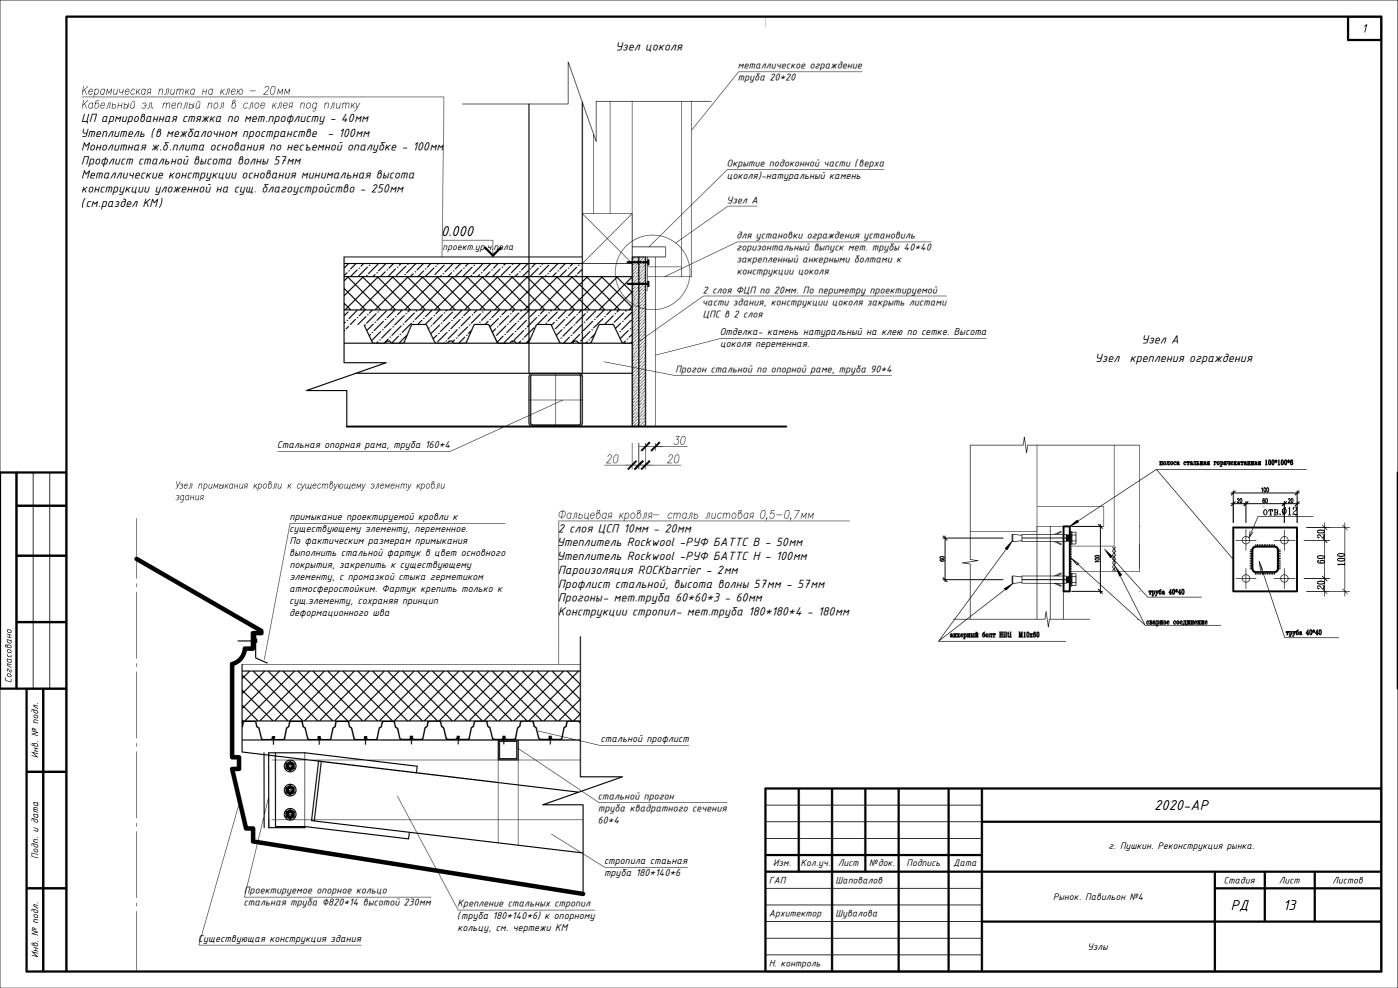

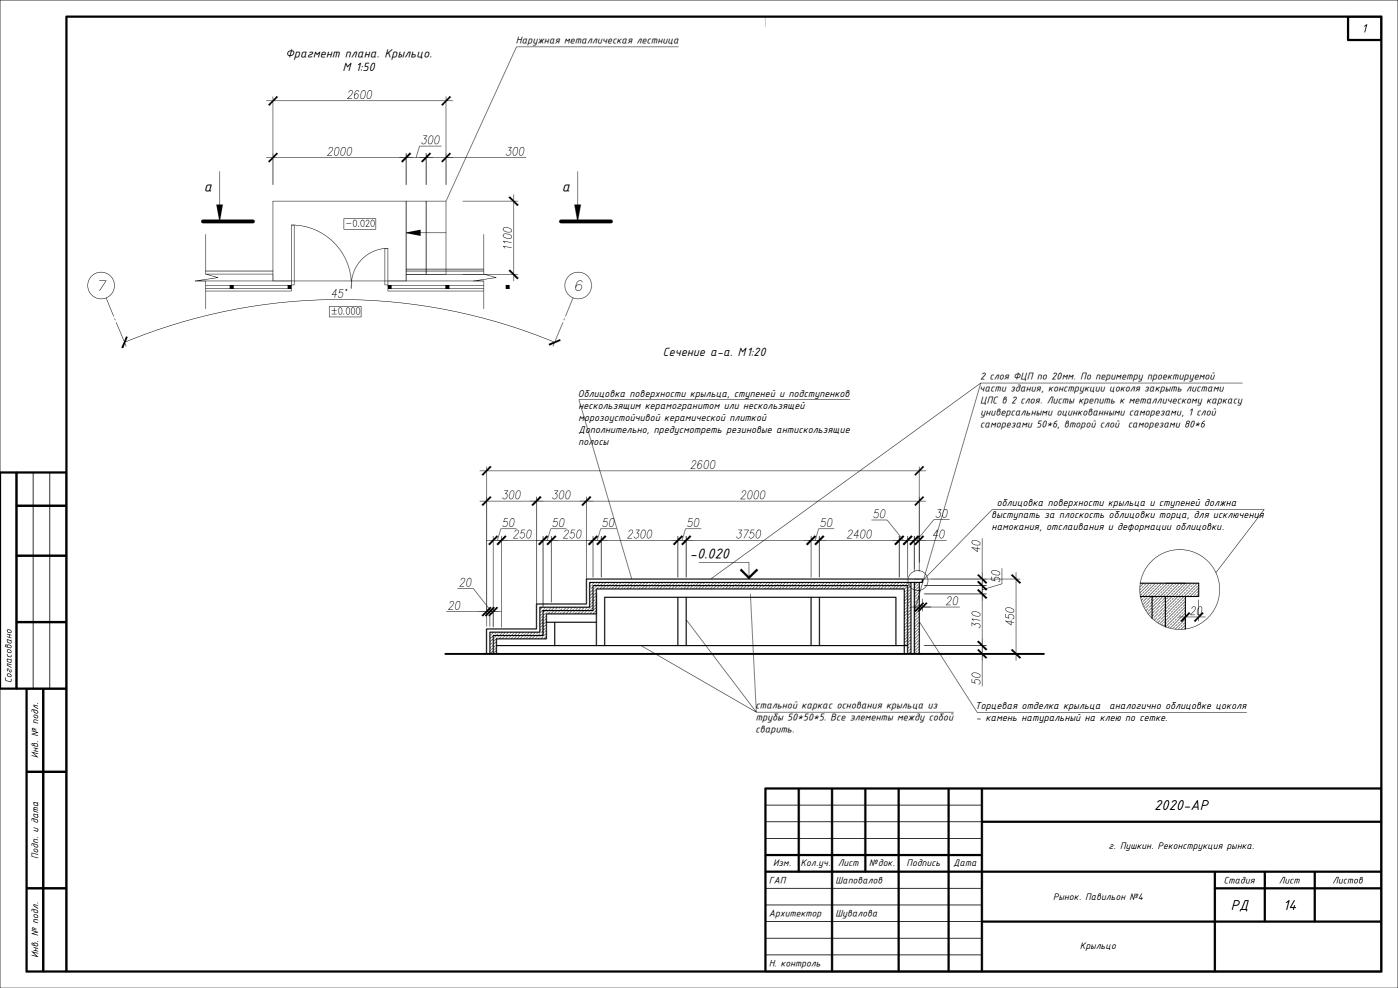



# Ведомость рабочих чертежей основного комплекта Наименование /lucm Примечание Общие данные 2 Схема устройства стоек павильона Схема устройства опорной рамы павильона 3 4 Схема устройства прогонов по опорной раме павильона 5 Схема раскладки профлиста 6 Схема устройства ж/б плиты пола 7 Схема истройства балок и стропил 8 Схема устройства прогонов Разрез 1–1 9 Разрез 2-2 10 **Узлы:1–4** 11 **Узлы:5-6** 12 Схема устройства консолей для крепления ограждений 13 хема цстройства ж/б опорных элементов 14 Схема устройства каркаса крыльца 15 Ведомость ссылочных и прилагаемых документов Наименование Обозначение Примечание 2020-KM Спецификация металлопроката


## Требования к изготовлению и монтажу конструкций


- 1. Производство работ вести в соответствии с требованиями: СП 70.13330.2012"Несущие и ограждающие конструкции";
- 2. Монтаж конструкций производить на основании утвержденного ППР.
- 3. Проект разработан для выполнения работ в летнее время, при производстве работ в зимних условиях руководствоваться соответствующими главами нормативных документов, а так же проектом производства работ.
- 4. Во время монтажа окончательное закрепление основных конструкций производить только после их тщательной выверки и рихтовки.
- 5. На период производства работ все конструкции должны быть закреплены от потери устойчивости. Все монтажные приспособления и временные крепления после окончания монтажа должны быть удалены, а места их приварки зачищены и огрунтованы.
- 6. Антикоррозийную защиту стальных конструкций осуществлять в соответствии с требованиями СП28.13330.2012 "Защита строительных конструкций от коррозии" окраской двумя слоями эмалью ПФ-115 по ГОСТ 6465-76 по слою грунтовки ГФ-021 по ГОСТ 25-29-82. Защиту монтажных соединений (сварных и болтовых) выполнять тремя слоями той же эмали по слою грунтовки ГФ-021.
- 7. Материал сталь С245
- 8. Сварку производить электродами типа 342A (ГОСТ 9467-75), сварные швы по наименьшей толщине свариваемой детали
- 9.Центральное кольцо покрытия крепить после монтажа стропил на стойки.


						2020-KM				
Изм.	Кол. цч.	Лucm	№ док.	Nodn.	Дата	г. Пушкин. Реконструкция рынка				
ГАП		Шаповалов Р Снипковский		Шаповалов			Рынок. Павильон №4	Rибат) ч	/lucm	Листов
							F	l		
						Общие данные				

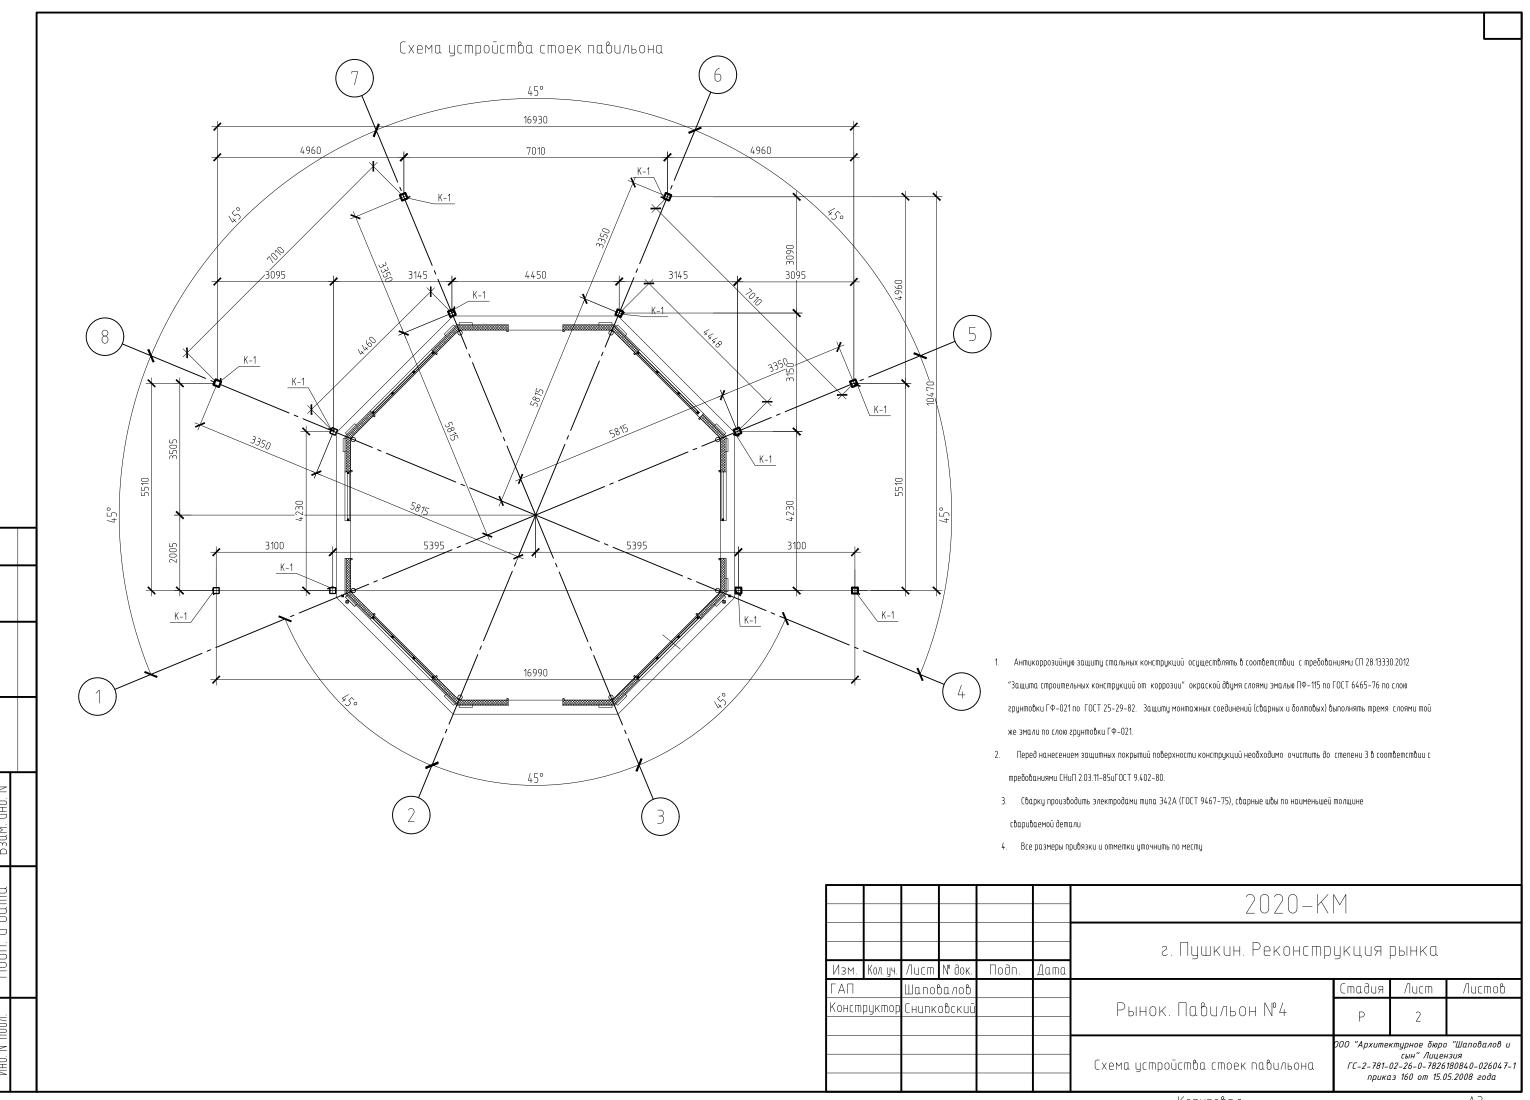

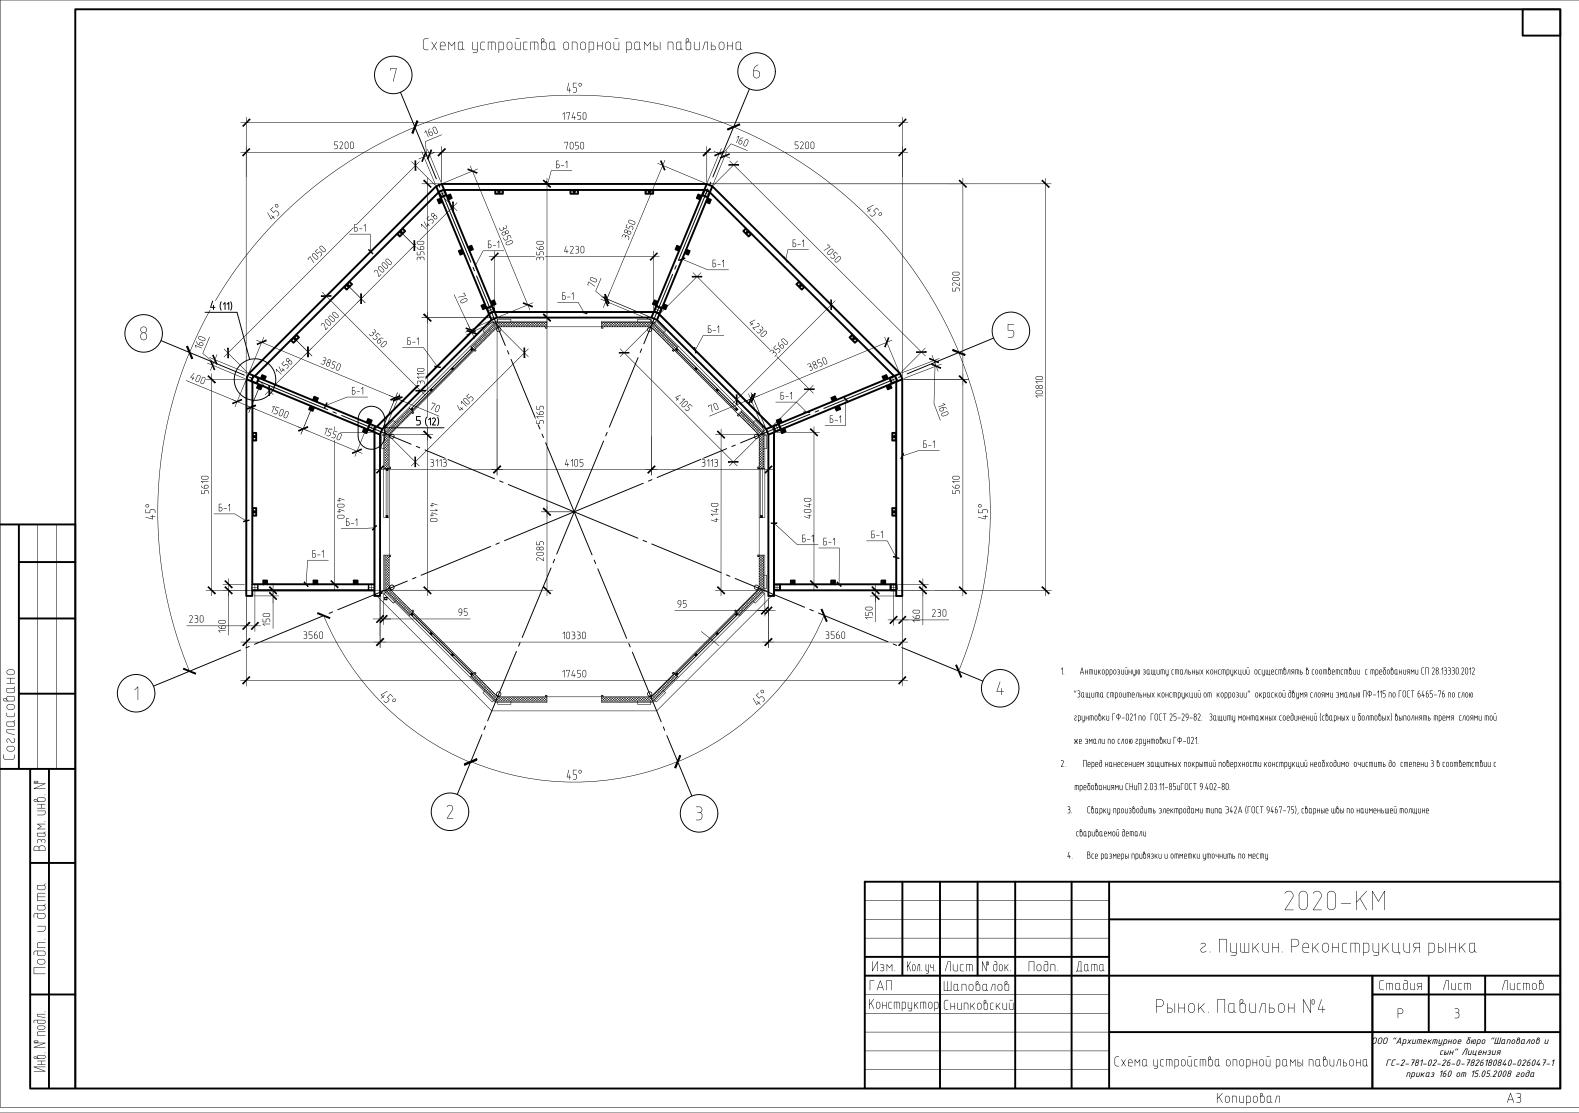


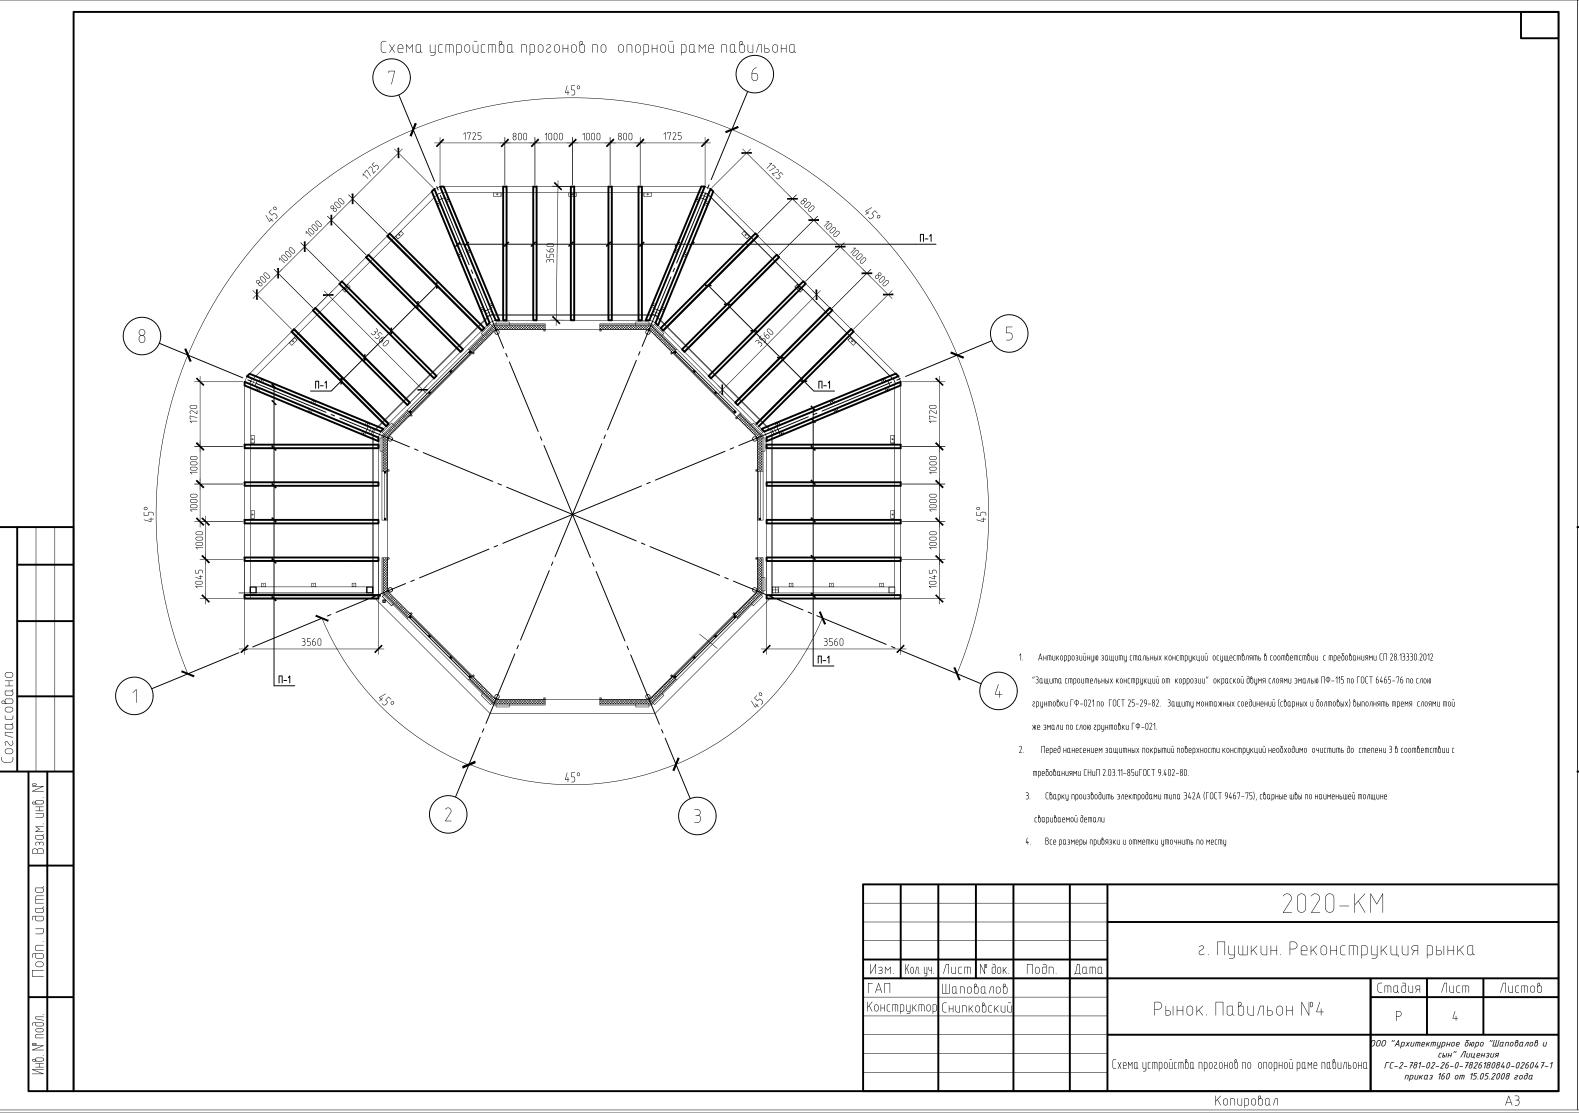


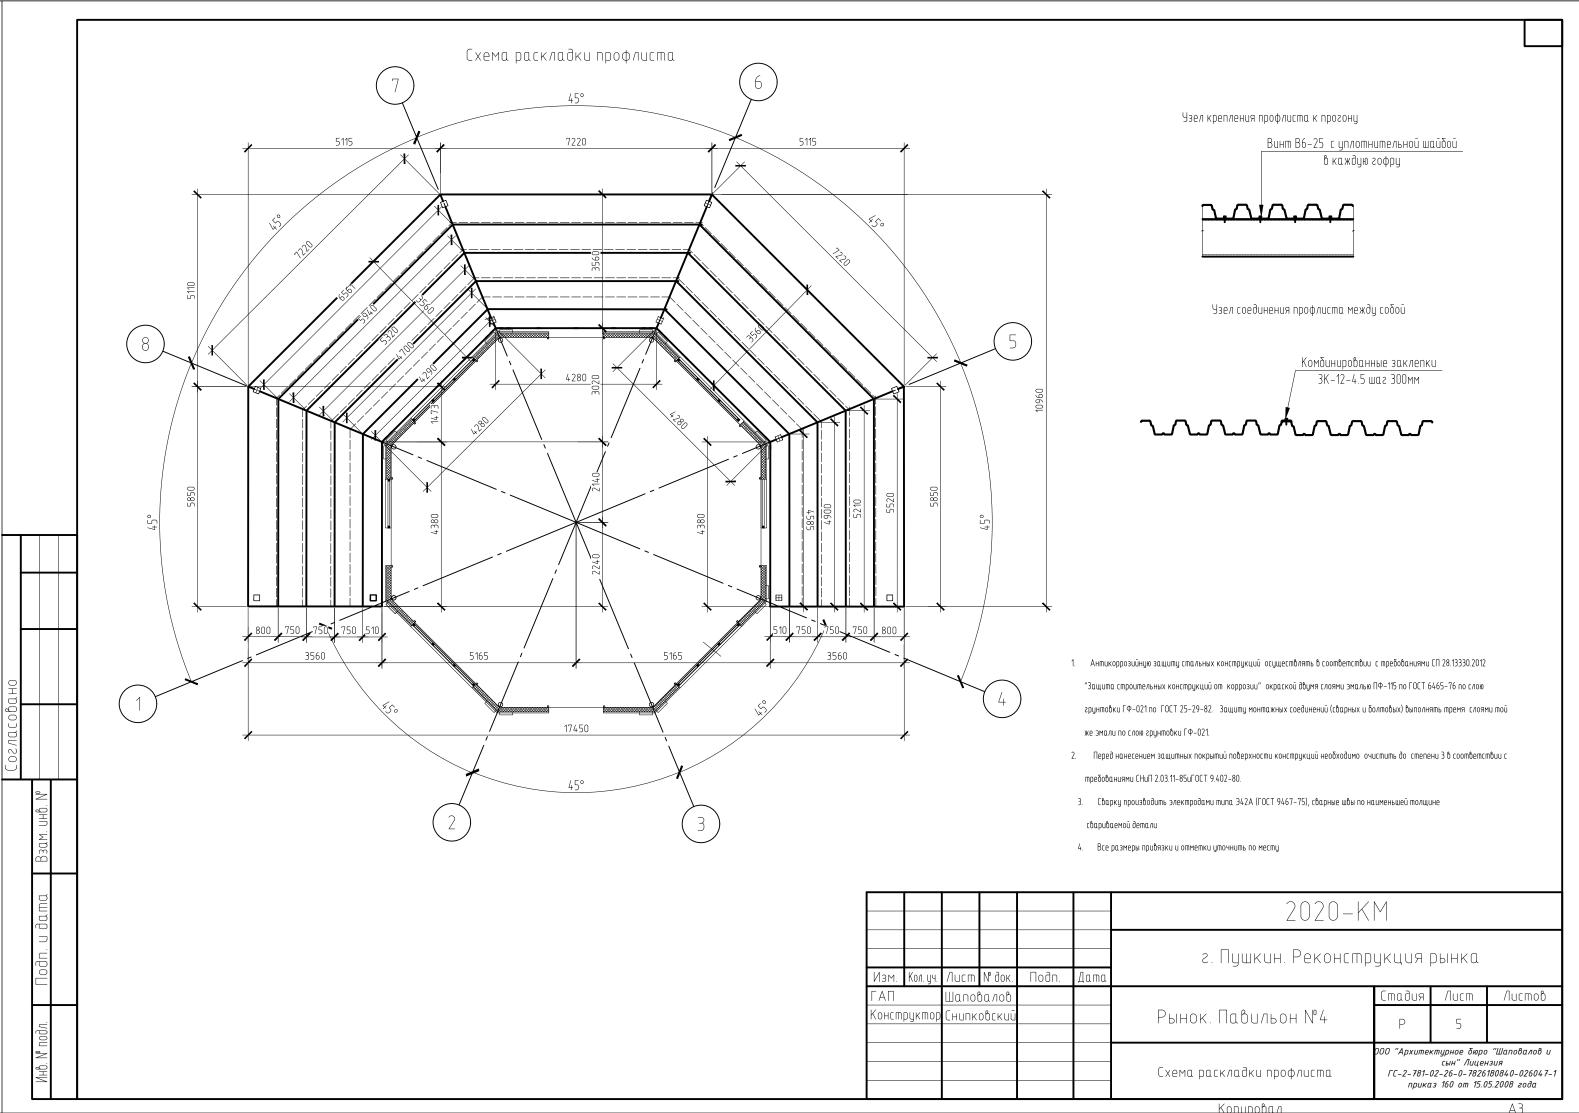


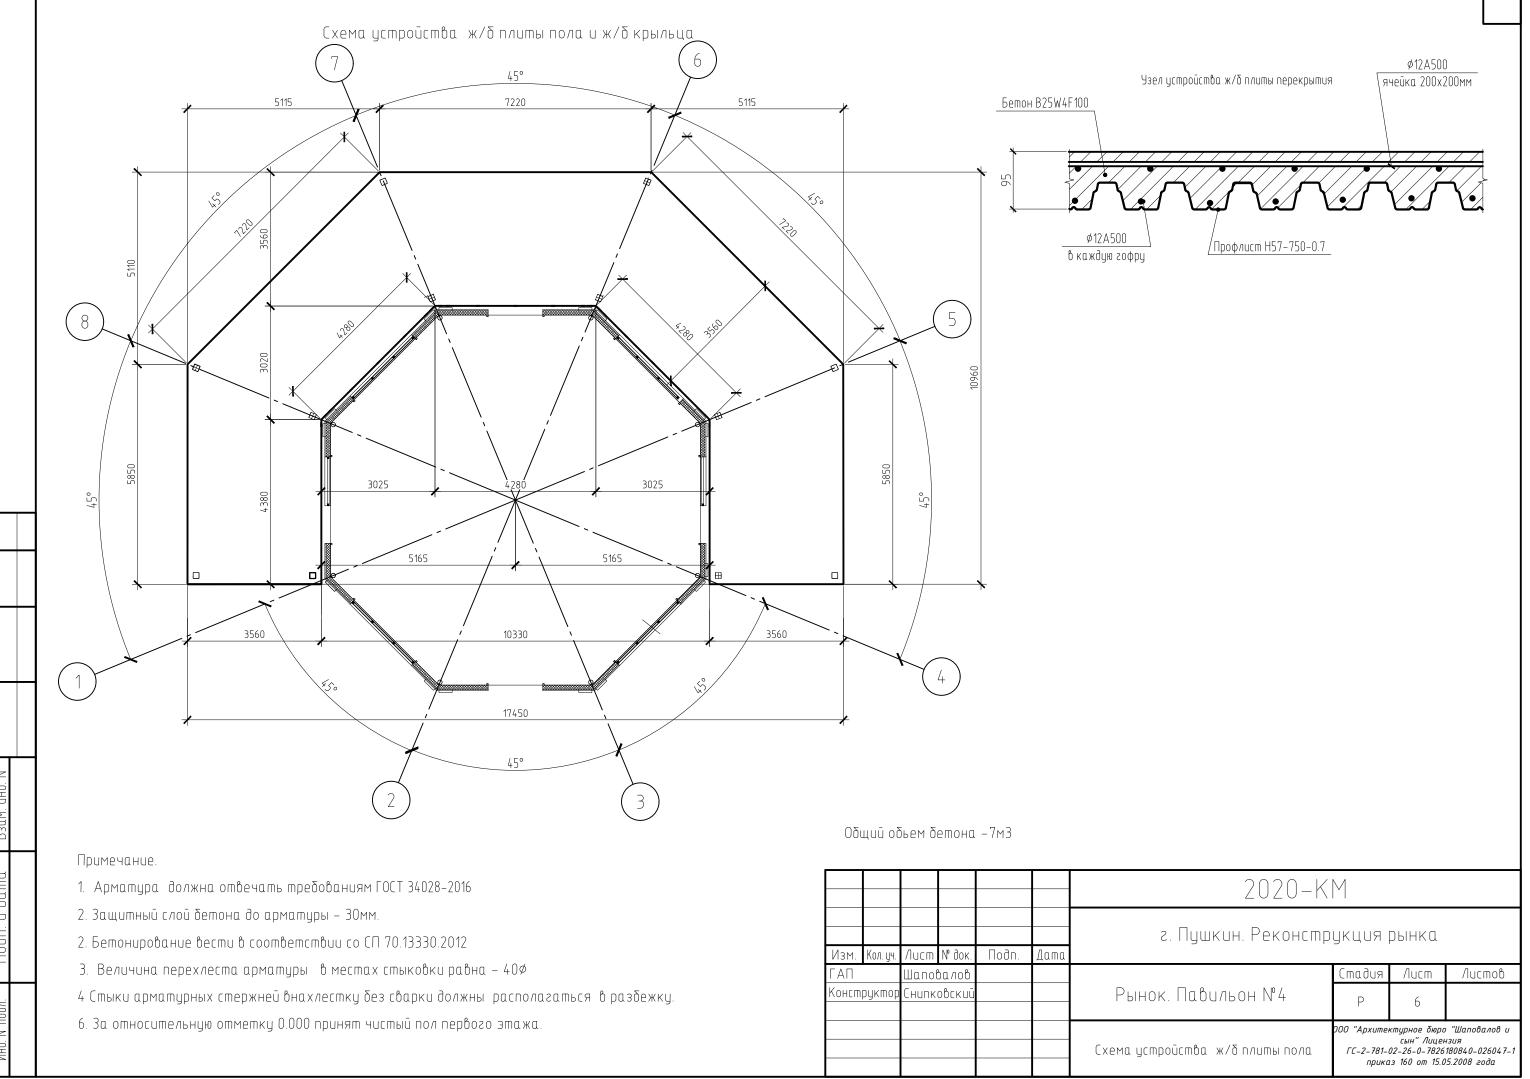



Копировал

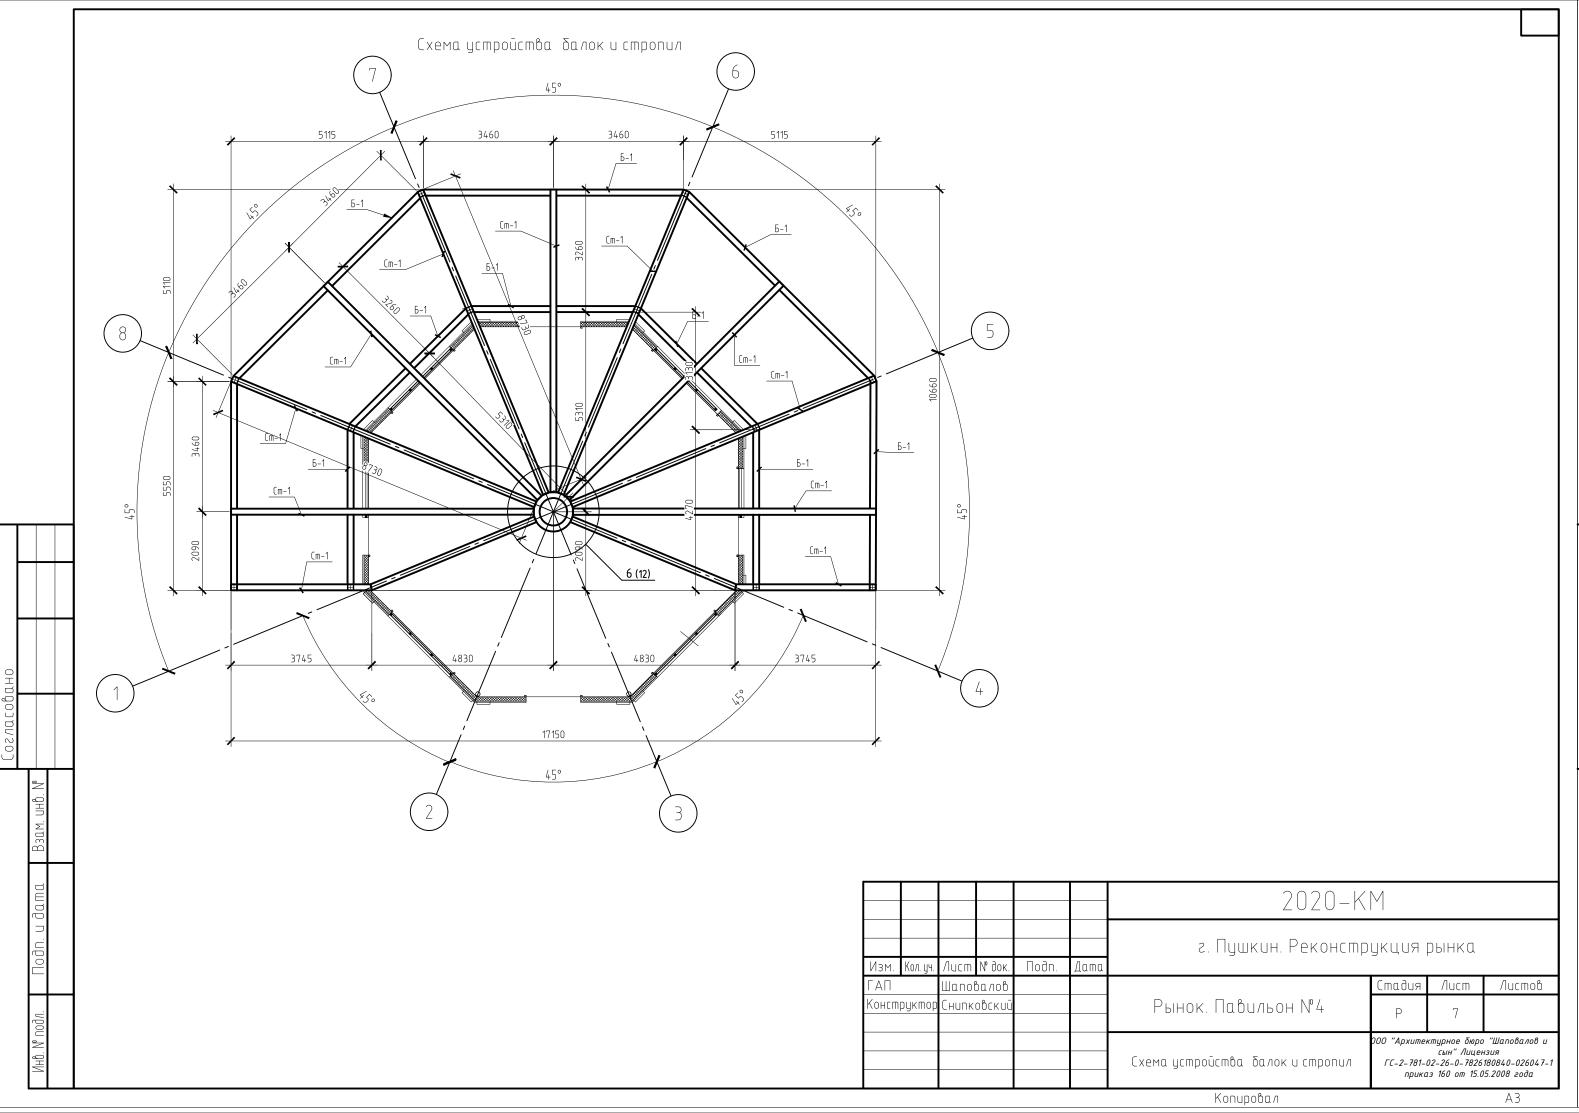


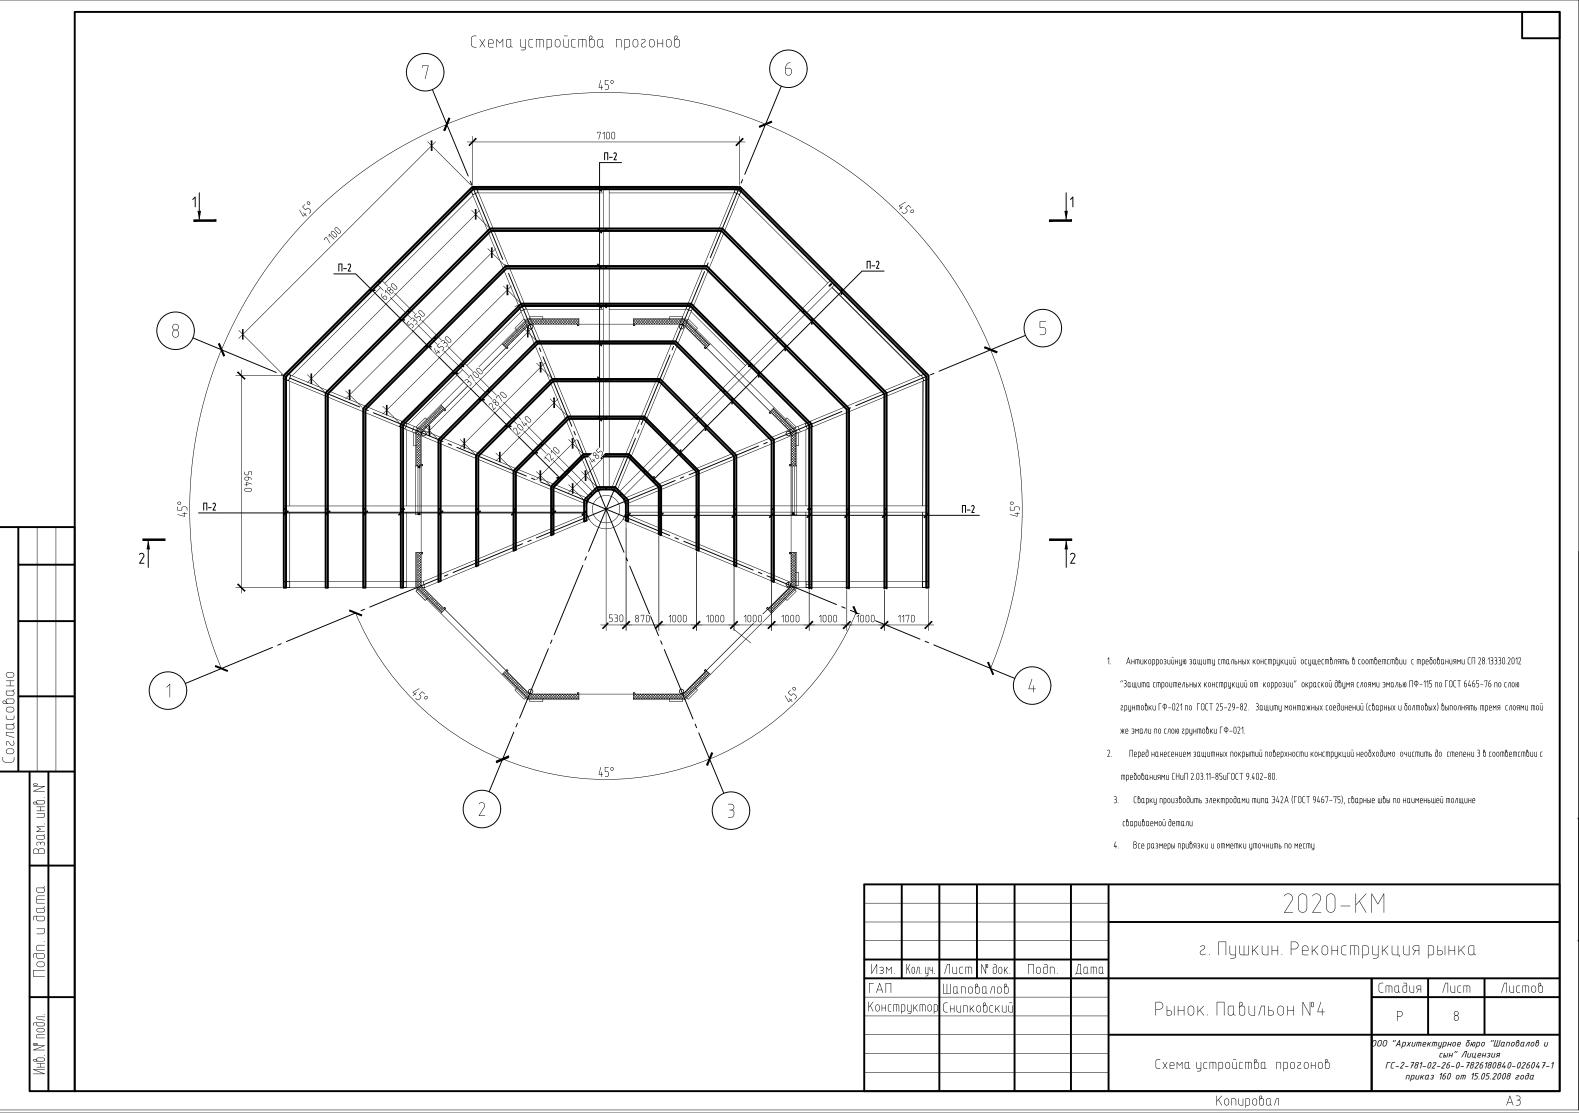


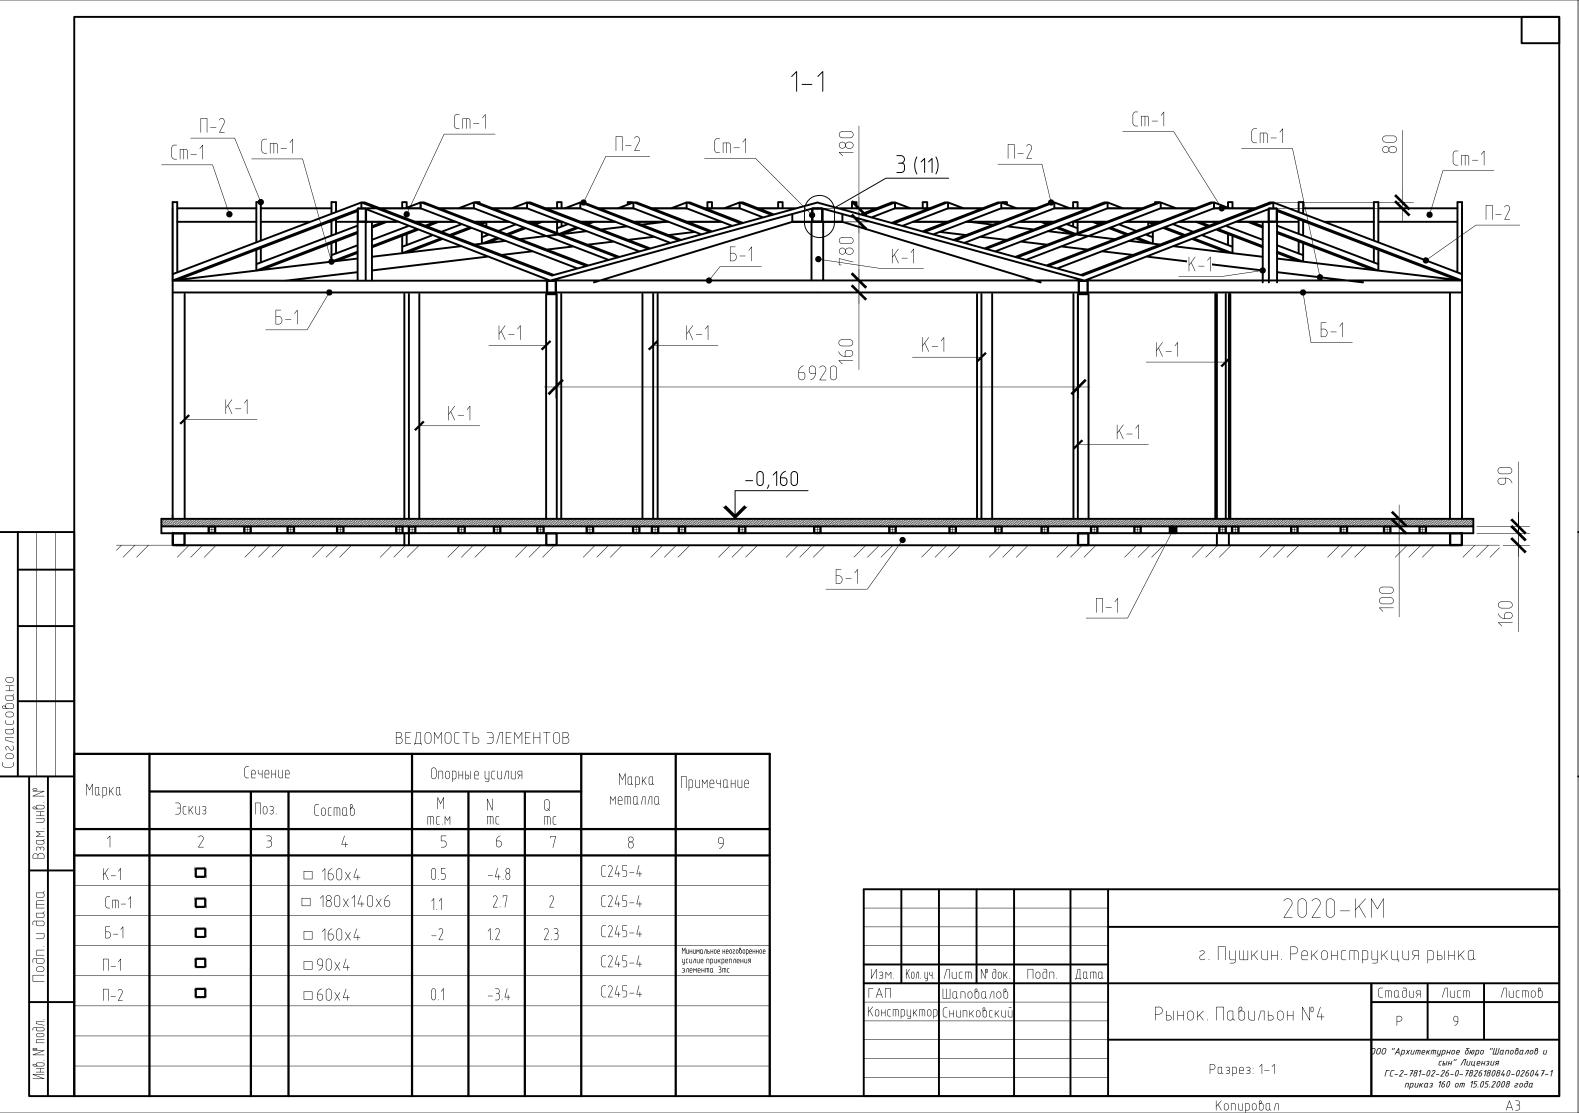


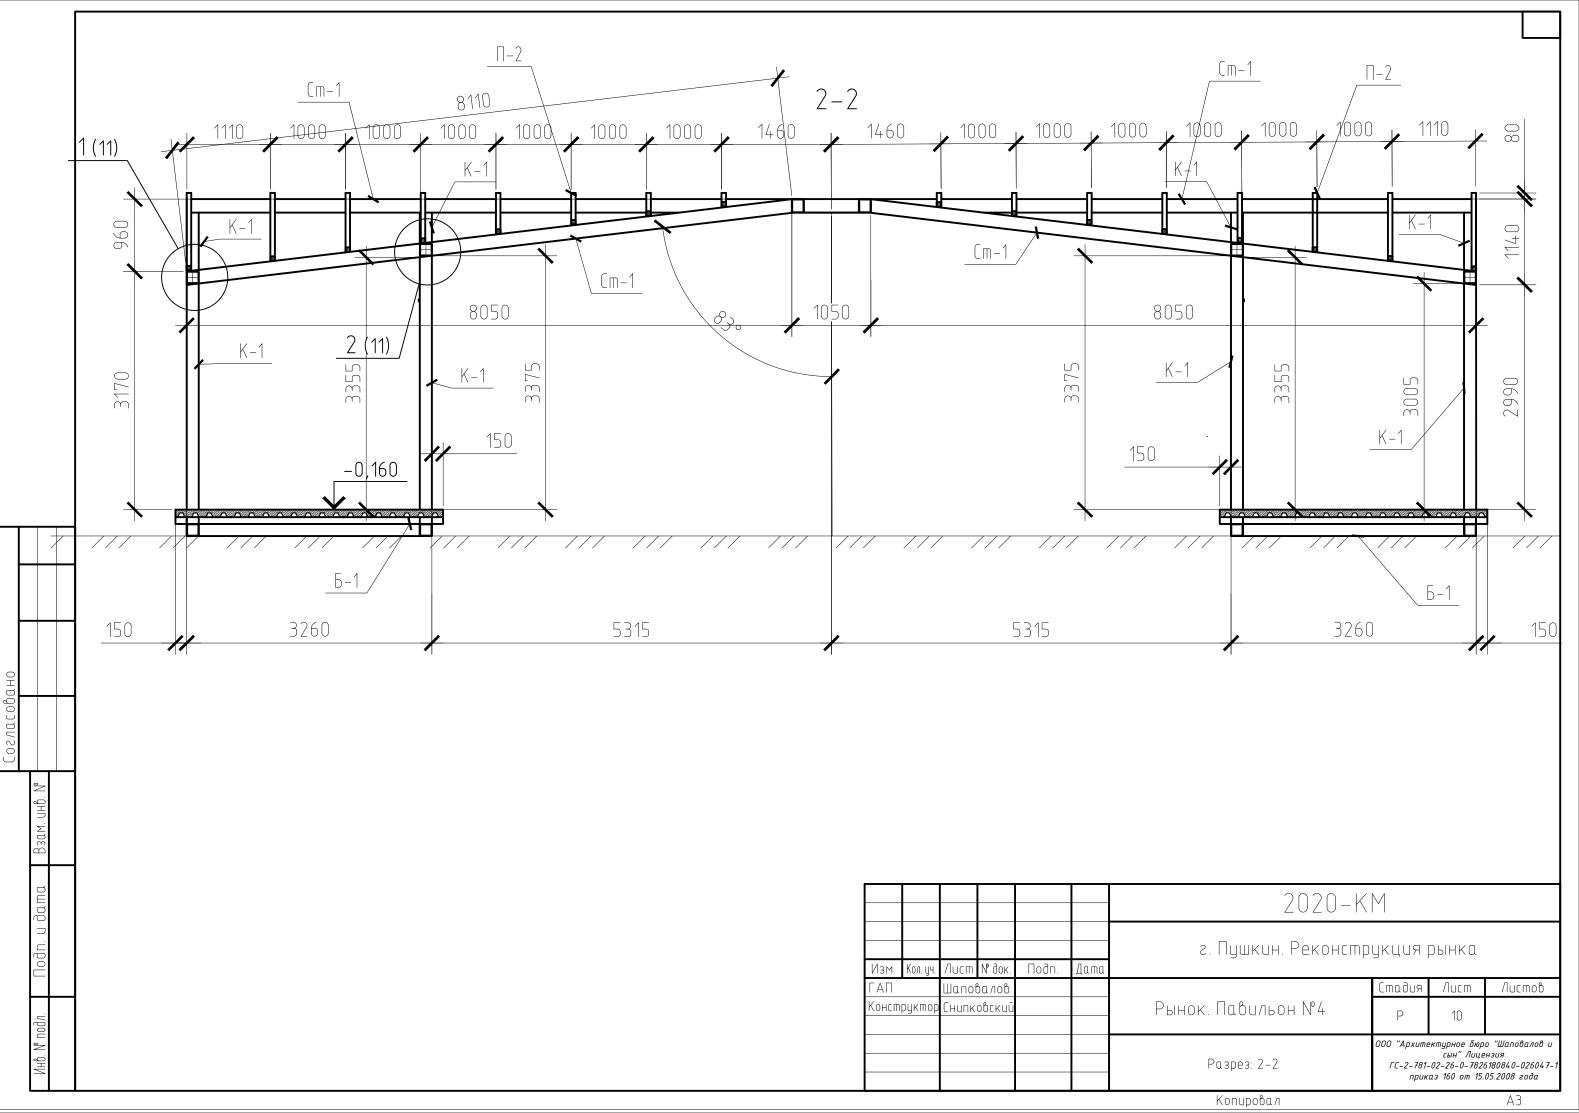


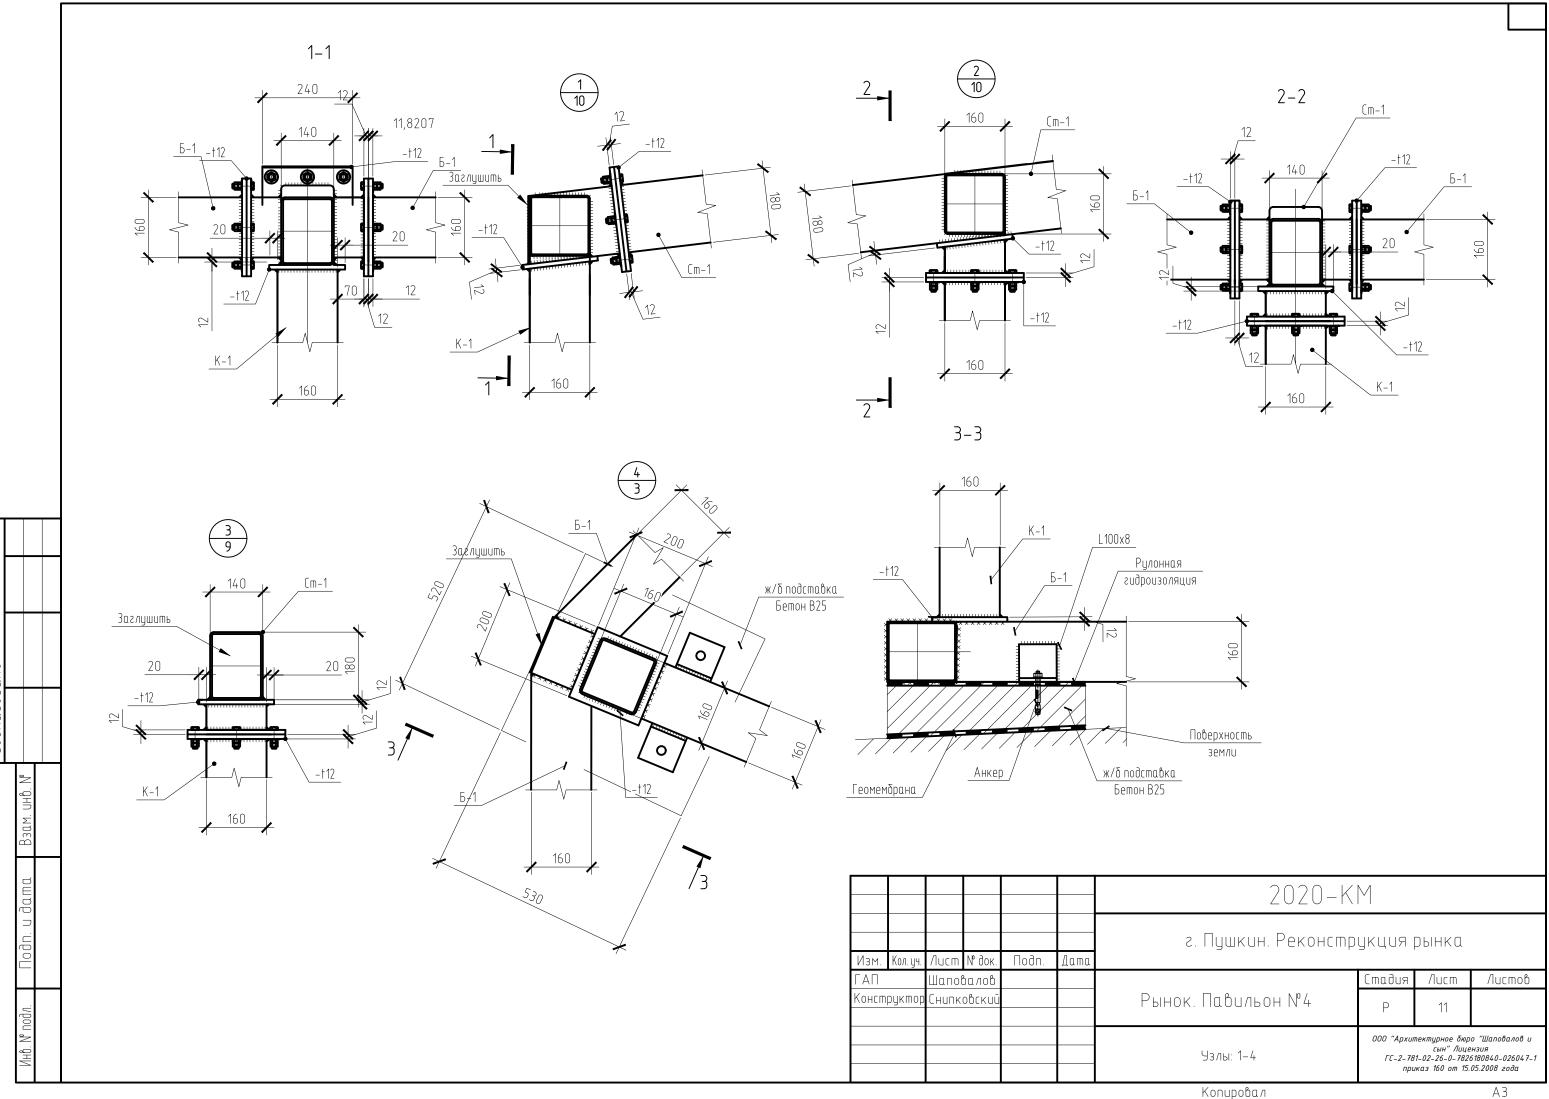

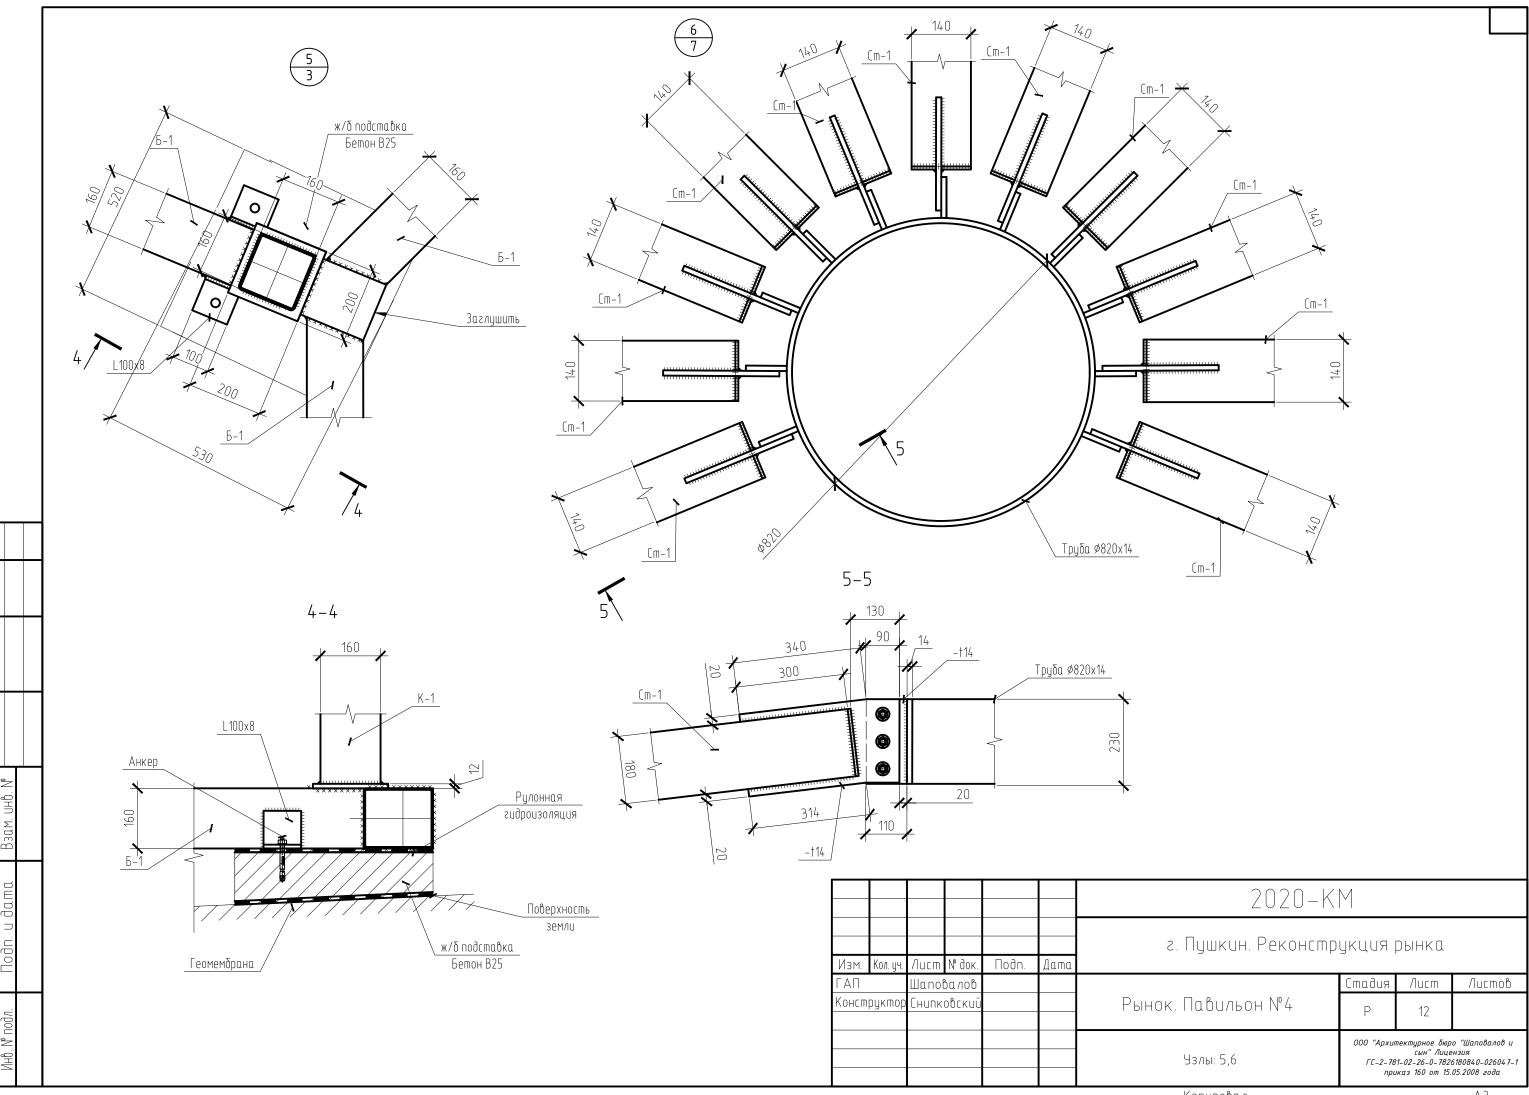

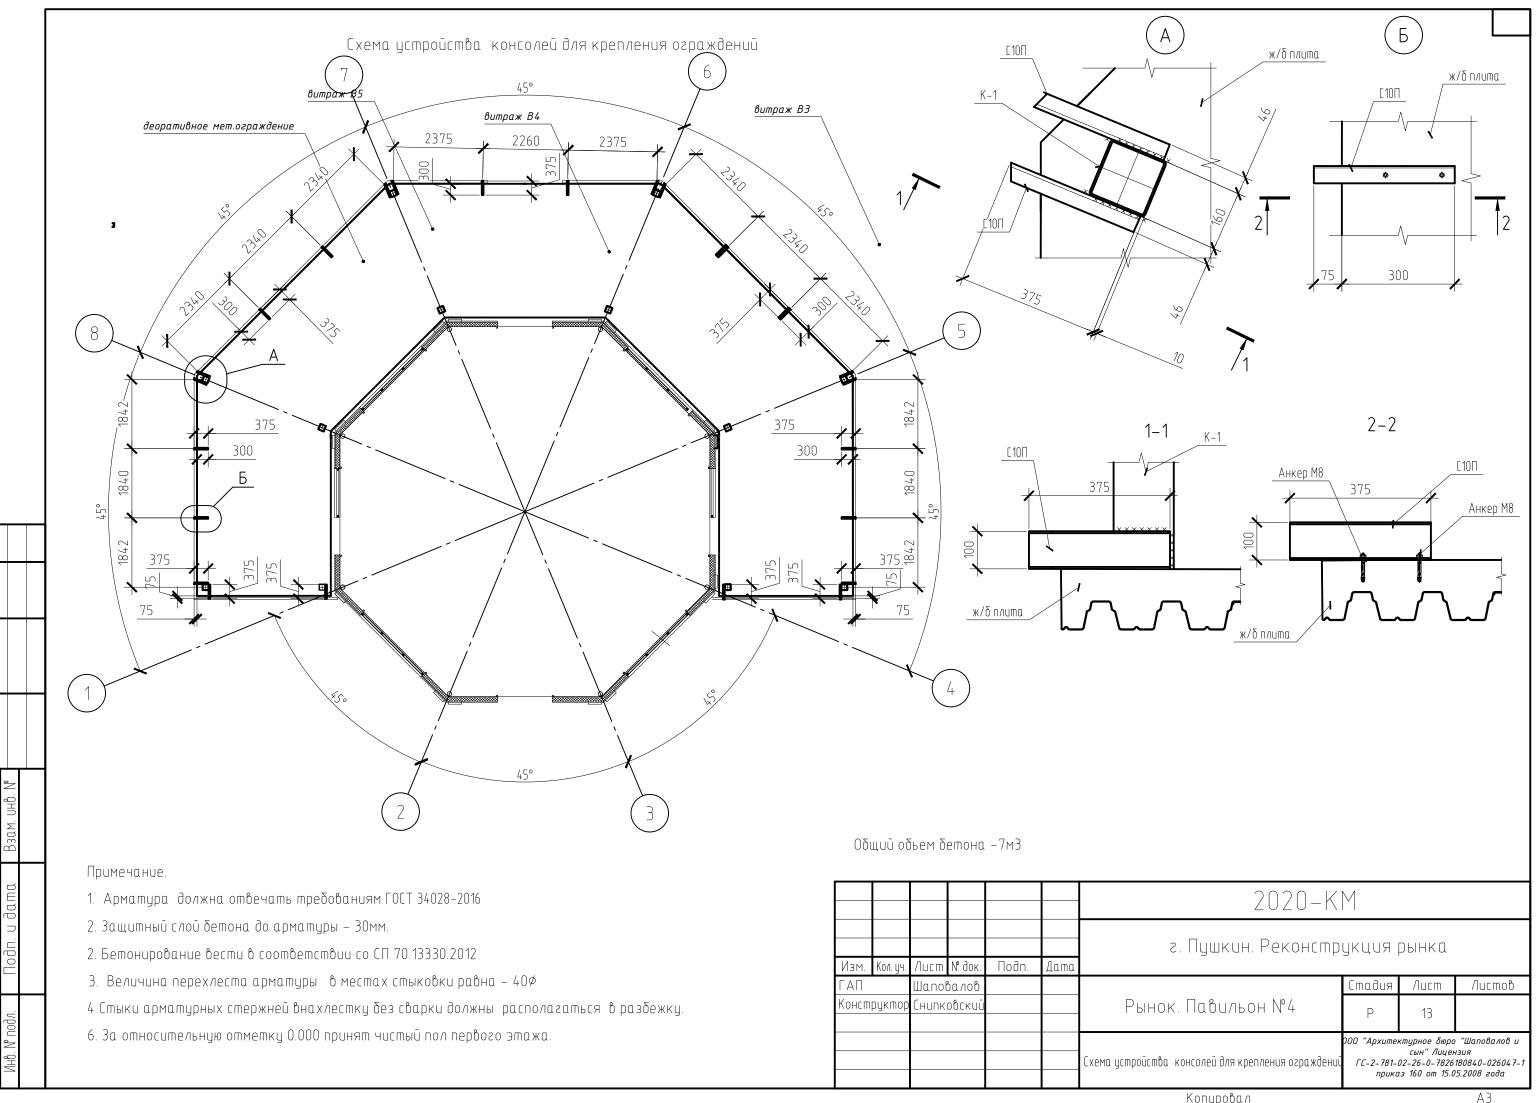

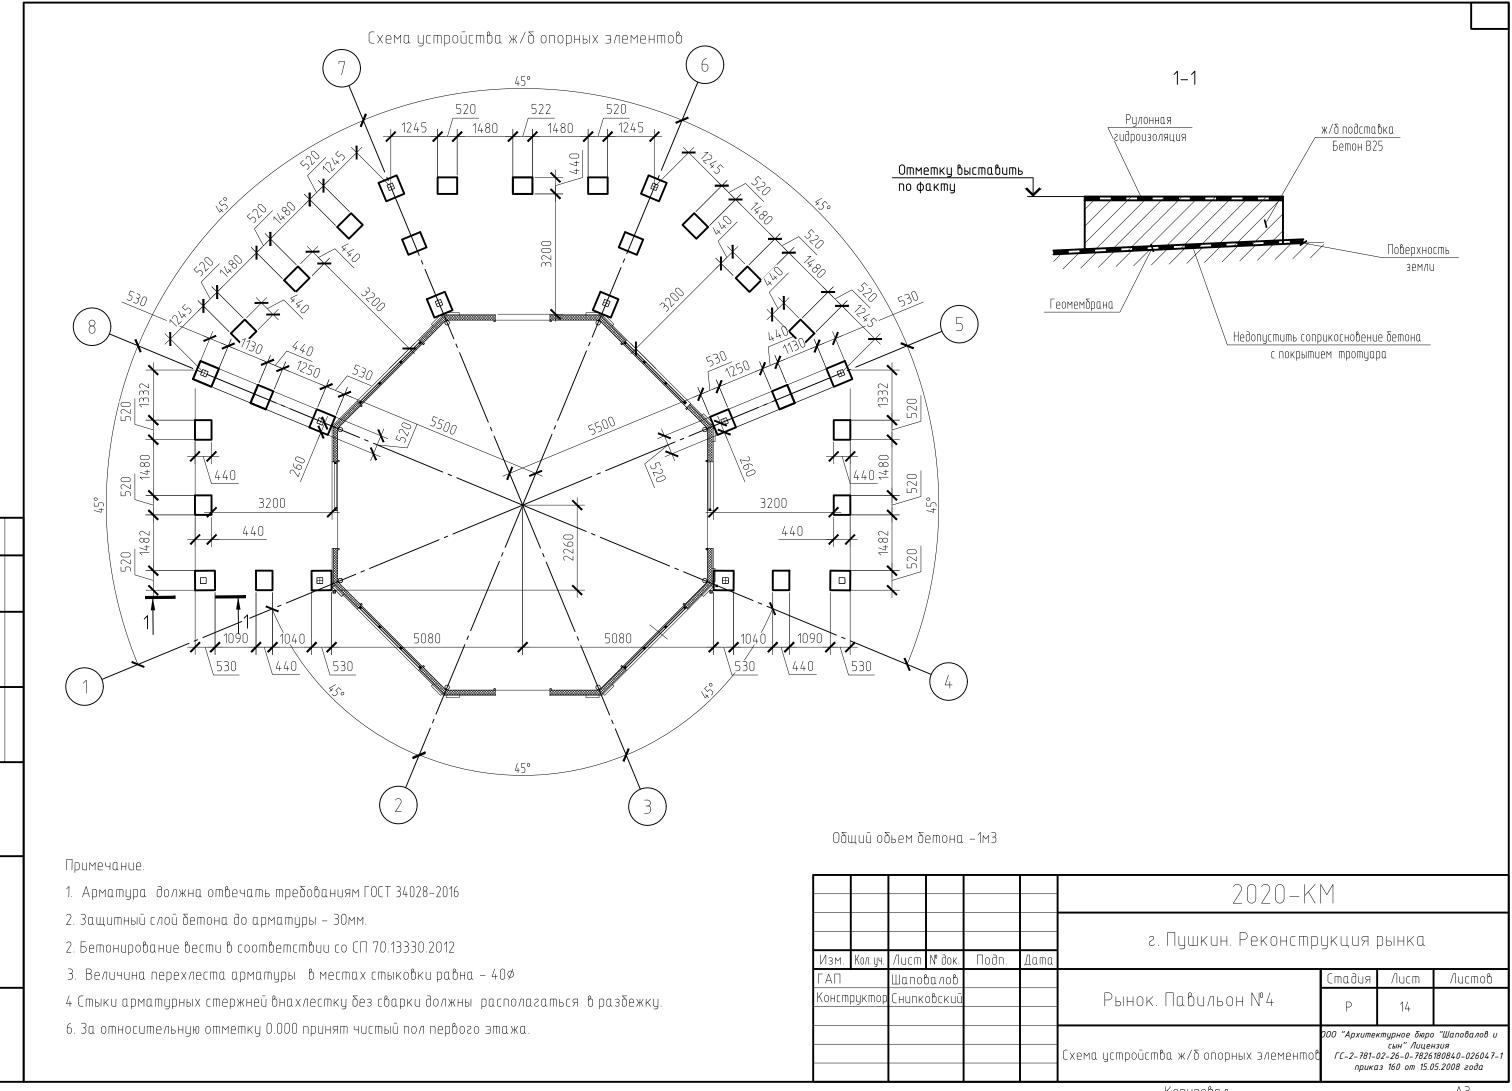

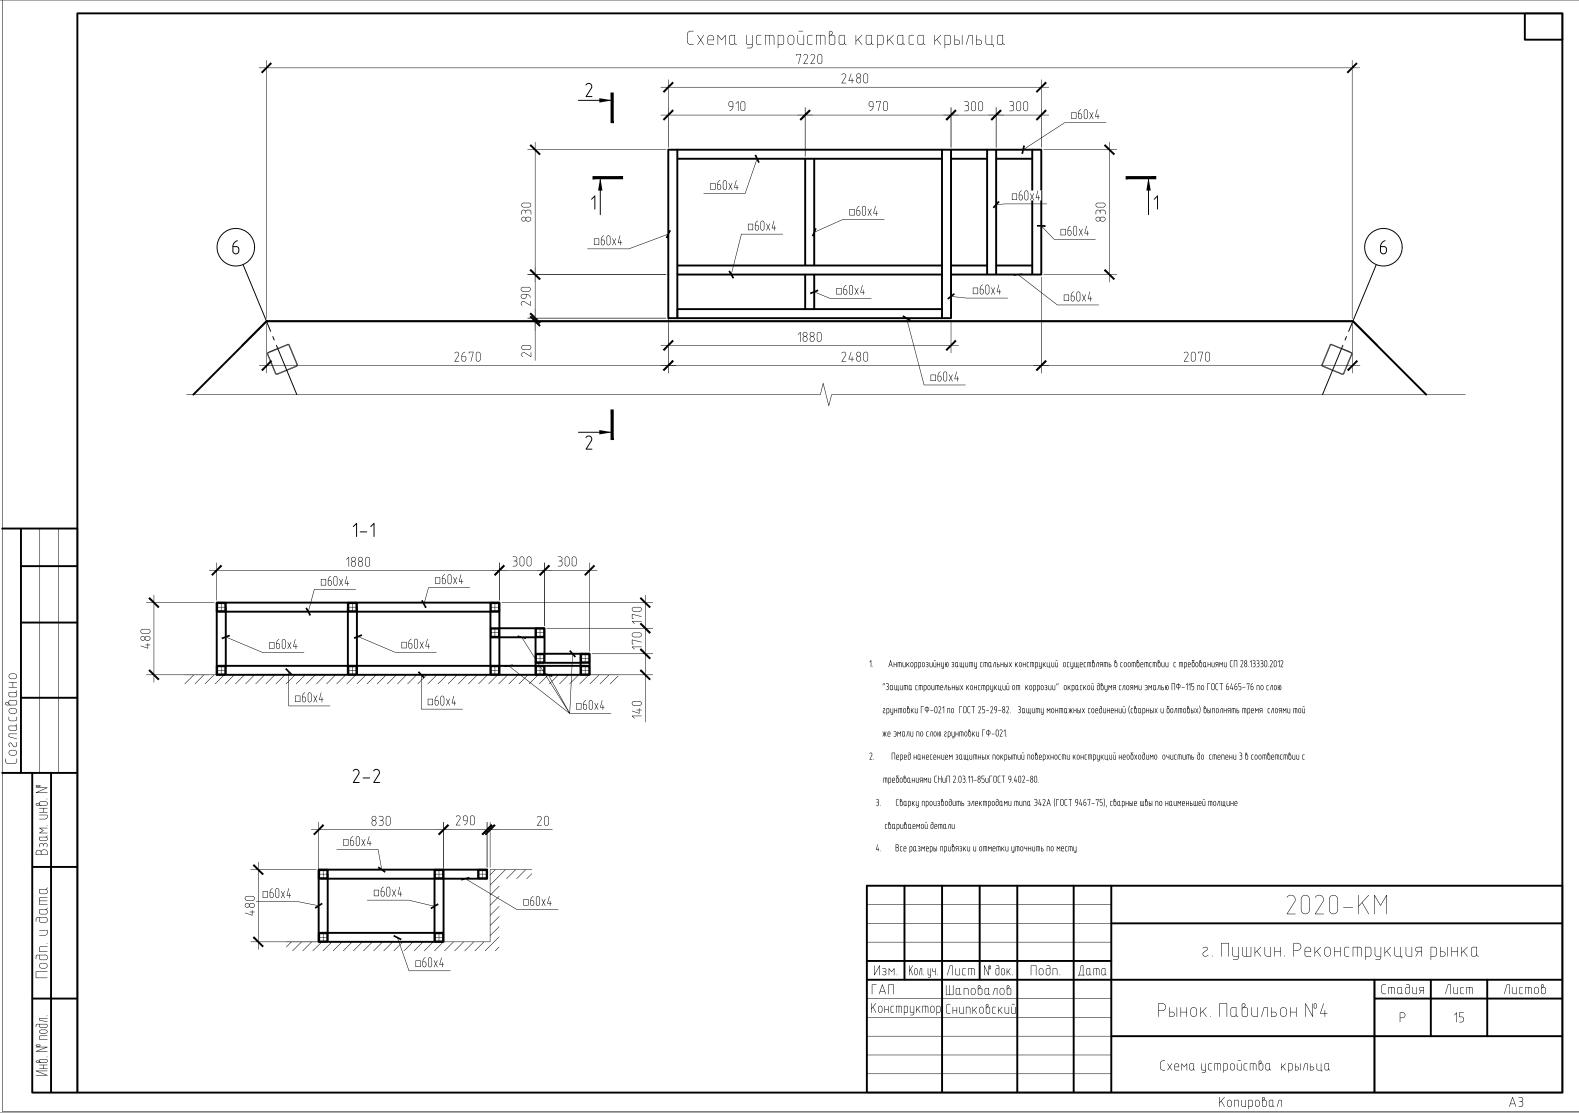

Спецификация металлопроката

	CITEGOPONO	LUUA MEMU/I/	10116	O I MPIFFO	
Наименование профиля ГОСТ, ТУ	Наименование или марка металла ГОСТ, ТУ	Номер или размеры профиля, мм	<b>№</b> n.n.	металла по элементам конструкции, т Павильон	Общая масса, т
1	2	3	4	5	15
ГОСТ Р 54157-2010.		□160x4	1	3,5	3,5
Трубы стальные	C245-4 FOCT 27772-2015	□180×140×6	2	2,6	2,6
профильные для	21112-2015	□90x4	3	1,3	1,3
металлоконструкций. Технические		□60x4	4	1,4	1,4
условия	Итого:		6	8,8	8,8
Всего профиля:	<u> </u>		7	8,8	8,8
ГОСТ 19903-2015	С245–4 ГОСТ 27772–2015	-†14	8	0,2	0,2
Прокат листовой		-†12	9	0,8	0,8
горячекатаный.	Итого:		10	1	1
Всего профиля:			11	1	1
ГОСТ 8509-93 Уголок	С245–4 ГОСТ 27772–2015	L100x8	12	0,1	0,1
равнополочный	Итого:		13	0,1	0,1
Всего профиля:			14	0,1	0,1
ГОСТ 10704-91 Труба	C245-4 F0CT 27772-2015	Ø820x14	15	0,1	0,1
электросварная	Итого		16	0,1	0,1
Всего профиля:			17	0,1	0,1
ГОСТ 24045-2016 Профили стальные листовые гнутые с	Cm3kn FOCT 380-2005	H57-750-0.7	18	0,9	0,9
трапециевидными гофрами для строительства.	Итого:		20	0,9	0,9
Всего профиля:			21	0,9	0,9
ГОСТ 34028-2016 Прокат арматурный для	C245-4 FOCT 27772-2015	Ø12A500C	22	1,4	1,4
железобетонных конструкций	Итого		24	1,4	1,4
ГОСТ 8240-89 Швеллер с	C245-4 FOCT 27772-2015	Ε10Π	25	0,1	0,1
паралельными гранями	Итого		26	0,1	0,1
Всего профиля:			27	0,1	0,1
Всего масса ме	талла		28	12,4	12,4

Согласовано

						2020-KM			
Изм.	Кол. уч.	Лист	№ док.	Подп.	Дата	г. Пушкин. Реконструкция рынка			
ГАП		Шапов	Залов			Стадия Лист Лист			
Консп	Конструктор		овский			Рынок. Павильон №4	Р	1	
						Спецификация	000 "Архитектурное бюро "Шаповалов и сын" Лицензия ГС-2-781-02-26-0-7826180840-026047 приказ 160 от 15.05.2008 года		ензия 6180840-026047-1