## Budynek jednorodzinny wolno stojący

## Wiosenny powiew

**Murator M172L/AR1** 

aranżacja 1 do projektu M172L

strony do podmiany w projekcie podstawowym

### PROJEKTOWANY PROGRAM UŻYTKOWY I CHARAKTERYSTYKA BUDYNKU

#### **CHARAKTERYSTYKA BUDYNKU** 1.1.

Projektowany budynek mieszkalny jednorodzinny jest jednokondygnacyjny (parter), niepodpiwniczony. Kryty wielospadowym dachem o kącie nachylenia połaci 30°.

Dom przeznaczony jest dla trzyosobowej rodziny. Układ pomieszczeń (z pokazana przykładowa aranżacja ustawienia mebli) według rysunku A2a.

Na parterze zaprojektowano przedsionek, kuchnię, pokój dzienny z jadalnią, trzy pokoje, wc, łazienkę oraz kotłownię. W budynku znajduje się dwustanowiskowy garaż.

Budynek umożliwia powiększenie powierzchni poprzez wykorzystanie poddasza. Projekt przewiduje pozostawienie otworu w stropie umożliwiającego zamontowanie schodów drewnianych zapewniających wygodną komunikacje między kondygnacjami. Otwór ten musi zostać przesłonięty lekką konstrukcją drewnianą lub aluminiową z podwieszonym sufitem .

W przypadku pozostawienia nieużytkowego poddasza należy wykonać techniczne wejście na poddasze poprzez montaż wyłazu strychowego w konstrukcji przesłaniającej otwór w stropie gestożebrowym.

#### 1.2. SPIS POMIESZCZEŃ I ZESTAWIENIE POWIERZCHNI

Lp.	Nazwa pomieszczenia	pow.netto	pow.użytk.		
		[m2]	[m2]		
01	przedsionek	6,44	6,44		
02	spiżarnia	2,42	2,42		
03	kuchnia	9,38	9,38		
04	p.dzienny+jadalnia	38,89	38,89		
05	pokój	11,51	11,51		
06	pokój	12,81	12,81		
07	łazienka	6,97	6,97		
80	korytarz	9,78	9,78		
09	wc	1,74	1,74		
12	pokój	10,04	10,04		
	RAZEM parter / bez garażu i kotłowni	109,98	109,98		
10	kotłownia	8,39	8,39		
11	garaż	34,92	34,92		
	POW. UŻYTKOWA - bez garażu i kotłowni				
	RAZEM CAŁOŚĆ 153,29				


Pu - powierzchnia użytkowa	109,98 m²
Pz - powierzchnia zabudowy	212,41 m <sup>2</sup>
Pc - powierzchnia całkowita (w obrysie zewnętrznym murów)	194,02 m <sup>2</sup>
Pnz powierzchnia netto zamkniętych części budynku	153,30 m <sup>2</sup>
Kbz kubatura brutto zamkniętych części budynku	1005,12 m <sup>3</sup>
wysokość nad terenem	7,34 m
liczba kondygnacji	1
szerokość i długość budynku	12,16 x 18,46 n


20,16 x 26,46 m minimalne zalecane wymiary działki Powyższe dane policzone według normy PN-ISO 9836: 2015 - 12 i Rozporzadzenia Ministra Rozwoju

z dnia 11 września 2020 r w sprawie szczegółowego zakresu i formy projektu budowlanego.

### 2. INFORMACJA O SPOSOBIE POSADOWIENIA OBIEKTU BUDOWLANEGO

Budynek posadowiony bezpośrednio na ławach fundamentowych wylewanych z betonu C25/30 XC2, zbrojonych podłużnie prętami 4 φ12 i strzemionami φ6 w rozstawie co maks. 30cm. Ławy pod ściany budynku zaprojektowano o szerokości 50cm, 65cm i 80cm, miejscami poszerzone na kominy Fundamenty słupów stanowią stopy wylewane z betonu C25/30 XC2. zbrojone pretami  $\phi$ 12. Wszystkie ławy i stopy wykonane na podkładzie z betonu C8/10 grubości 10cm.

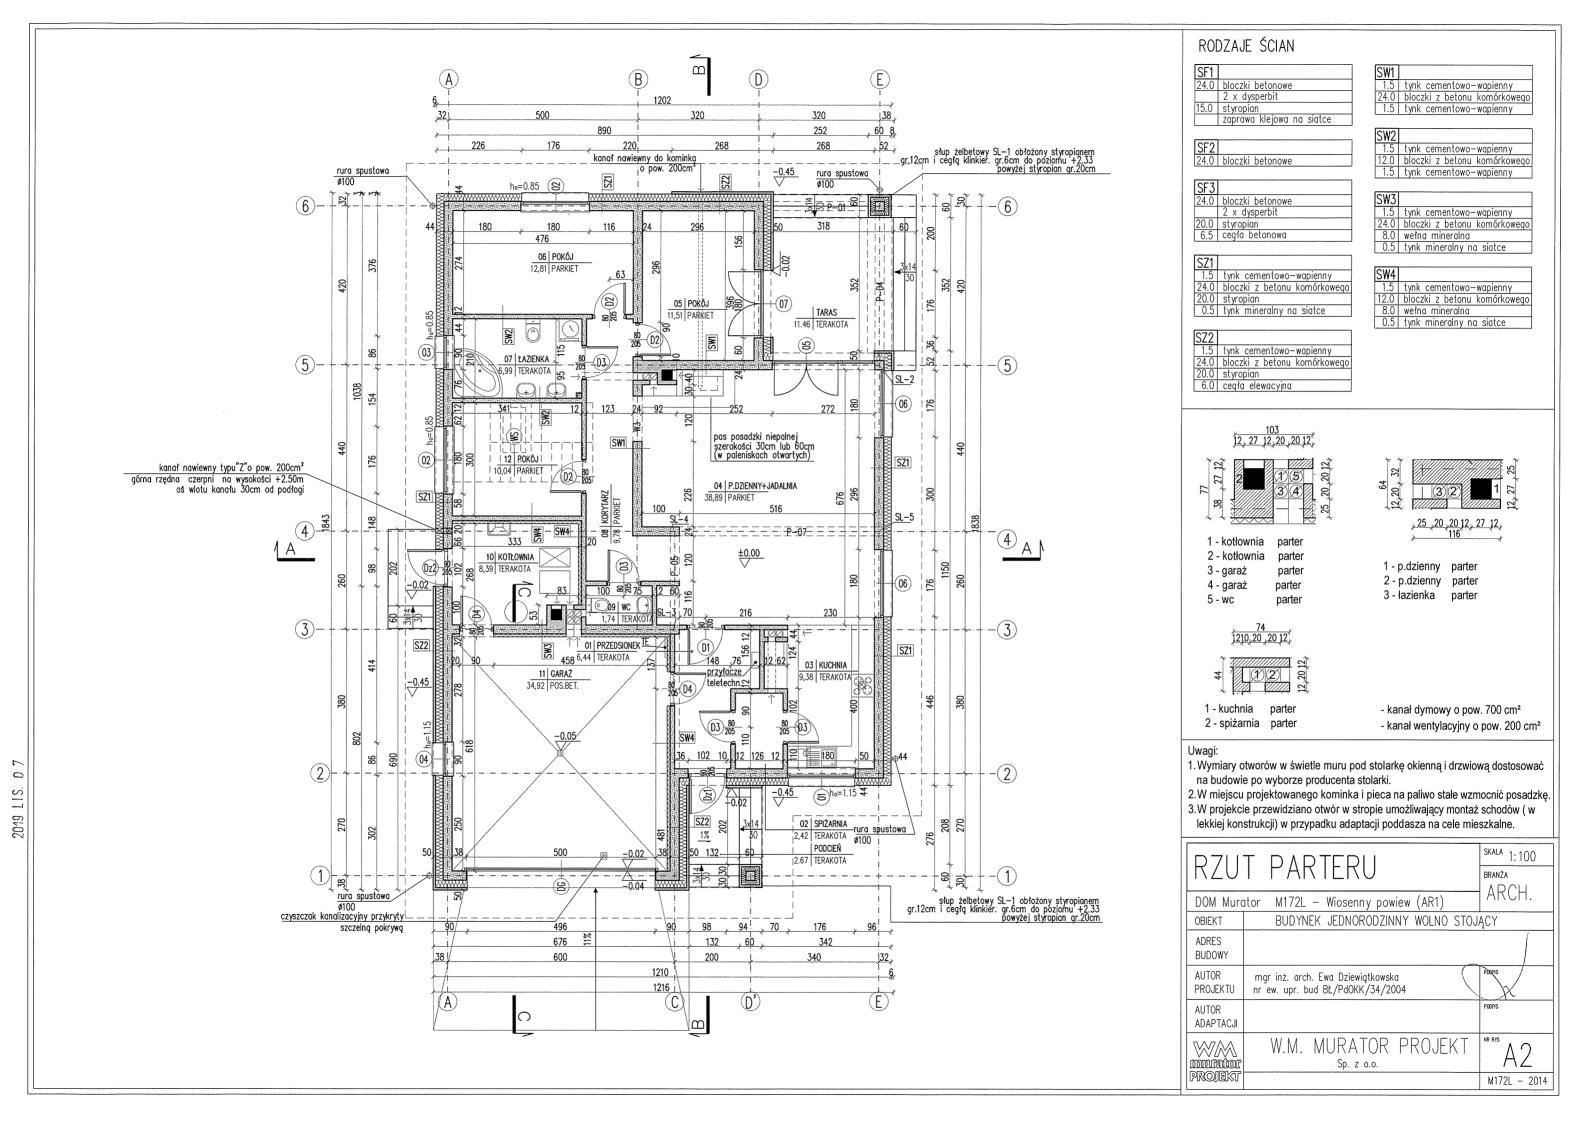

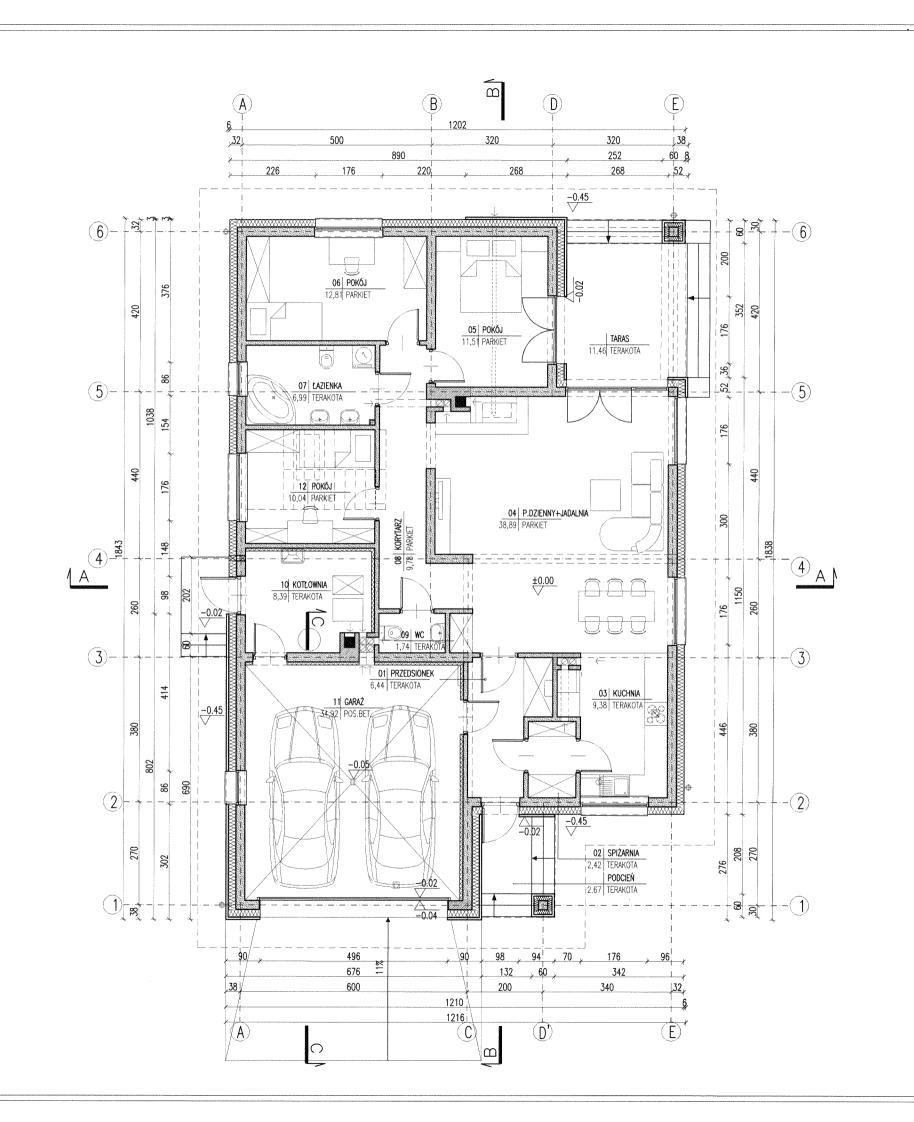

30.10.2020

AR1

M172L-

## ZESTAWIENIE POWIERZCHNI

Lp.	azwa pomieszczenia pow.netto		pow.użytk.	
		[m2]	[m2]	
01	przedsionek	6,44	6,44	
02	spiżarnia	2,42	2,42	
03	kuchnia	9,38	9,38	
04	p.dzienny+jadalnia	38,89	38,89	
05	pokój	11,51	11,51	
06	pokój	12,81	12,81	
07	łazienka	6,97	6,97	
08	korytarz	9,78	9,78	
09	wc	1,74	1,74	
12	pokój	10,04	10,04	
	RAZEM parter / bez garażu i			
	kotłowni	109,98	109,98	
10	kotownia	8,39	8,39	
11	garaż	34,92	34,92	
	POW. UŻYTKOWA - bez garażu i			
	kotłowni		109,98	
	RAZEM CAŁOŚĆ	153,29	153,29	

Powierzchnie i kubatury policzone według normy PN-ISO 9836: 2015 -12 i Rozporządzenia Ministra Rozwoju z dnia 11 września 2020 r w sprawie szczegółowego zakresu i formy projektu budowlanego.

Pc - powierzchnia całkowita	194,02 m²
Pz - powierzchnia zabudowy	212,41 m <sup>2</sup>
Kbz - kubatura brutto zamkniętych części budynku	1005,12m³

# ARANŻACJA PARTERU

SKALA 1:100 BRANŽA ARCH.

DOM Murator M172L - Wiosenny powiew (AR1)

OBIEKT BUDYNEK JEDNORODZINNY WOLNO STOJĄCY

ADRES
BUDOWY

AUTOR
PROJEKTU

AUTOR
ADAPTACJI

BUDYNEK JEDNORODZINNY WOLNO STOJĄCY

BUDOWO STOJĄCY

PODRES

PODRES

ADAPTACJI

W.M. MURATOR PROJEKT

Sp. z 0.0.

KT A2a

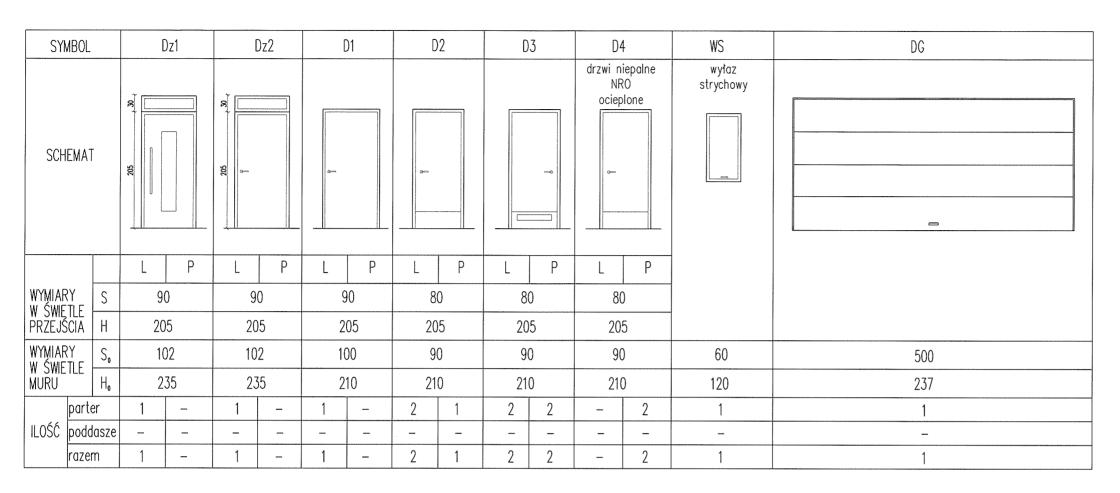

SYN	/BOL	01	02	03	04	05	06	07	08
SCH	ЕМАТ								wyłaz dachowy
WYMIAR W ŚWIE MURU	RY S.	180	180	90	90	272	180	180	54
MURU	H <sub>0</sub>	120	150	150	120	235	235	235	83
	parter	1	2	1	1	1	2	1	_
ILOŚĆ	poddasze	_	_	-		_	_	_	1
	razem	1	2	1	1	1	2	1	1

## Uwagi:

- 1. Zestawienie okien analizować razem z opisem technicznym;
- 2.Przed złożeniem zamówienia należy sprawdzić na miejscu wymiary otworów do wbudowania stolarki i przeszkleń;
- 3.Osadzenie okien i drzwi wg instrukcji producenta;
- 4. Wymiary cząstkowe dostosować do rzeczywistych wymiarów skrzydła drzwiowego i okiennego;
- 5. Wymiary otworów w świetle muru pod stolarkę okienną i drzwiową dostosować na budowie po wyborze producenta stolarki;
- 6.Okna wyposażyć w nawiewniki zapewniające dopływ powietrza wymagany zapisami obowiązującej PN dotyczącej wentylacji w budynkach mieszkalnych;

ZESTAWIENIE STOLARKI	SKALA 1:75 BRANŽA					
DOM Murator M172L — Wiosenny powiew (AR1)	ARCH.					
OBIEKT BUDYNEK JEDNORODZINNY WOLNO STOJĄCY						
ADRES BUDOWY						
AUTOR mgr inż. arch. Ewa Dziewiątkowska PROJEKTU nr ew. upr. bud BŁ/PdOKK/34/2004	POOPIS					
AUTOR ADAPTACJI	POOPIS					
W.M. MURATOR PROJEKT sp. z o.o.	NR RYS					
ROJEKT	M172L - 2014					