



# 法覆護岸工詳細図(12)


展 開 図 S=1:100

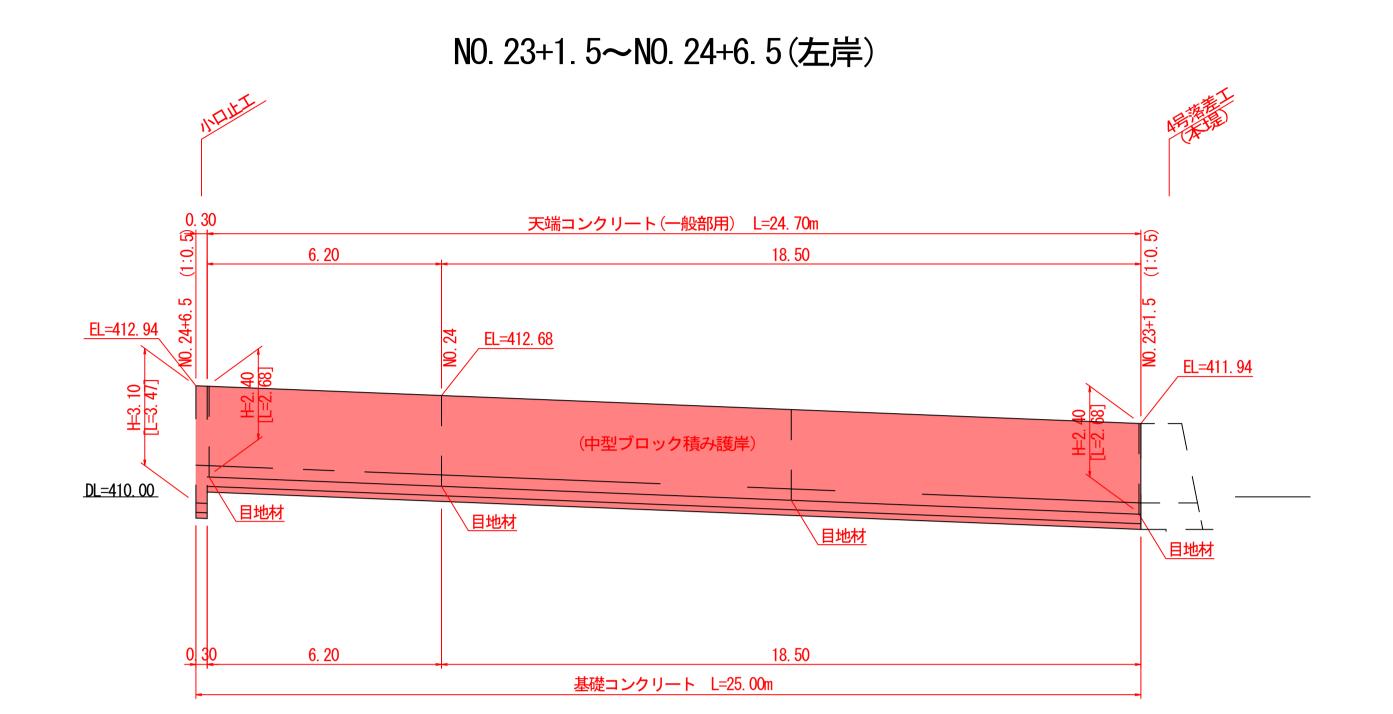


# NO. 21+9. 5~NO. 22+9. 9(左岸)

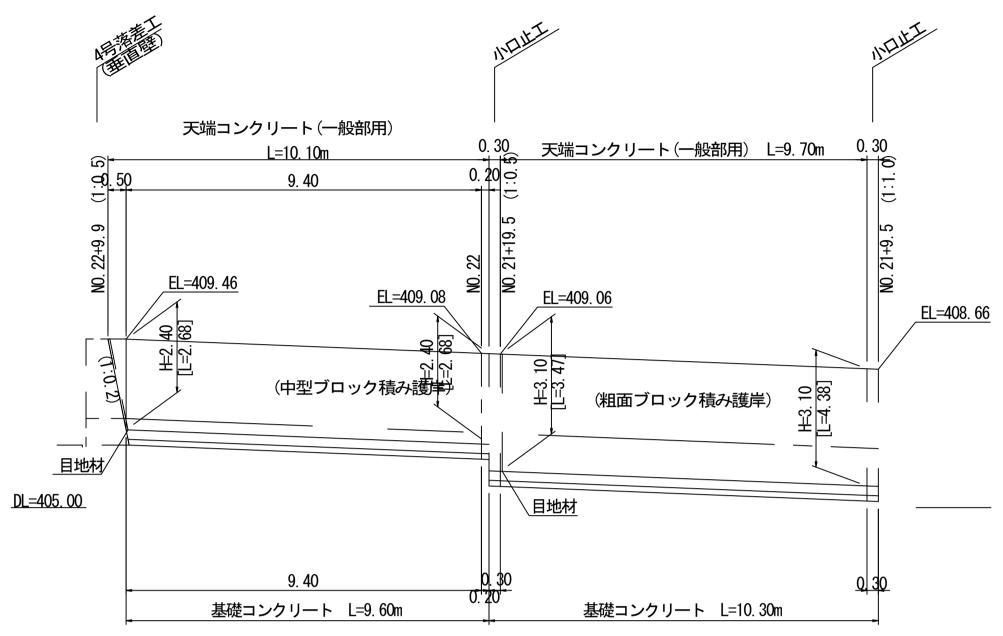


断面図S=1:50

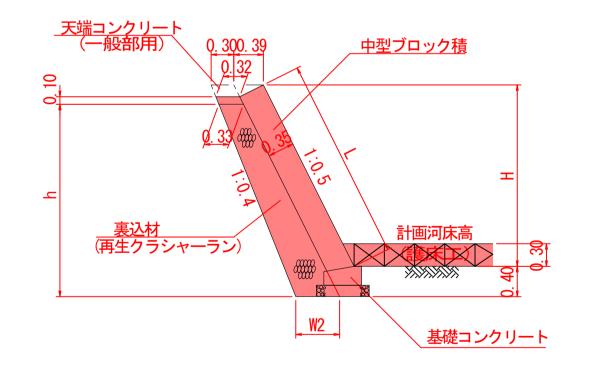


断面図S=1:50

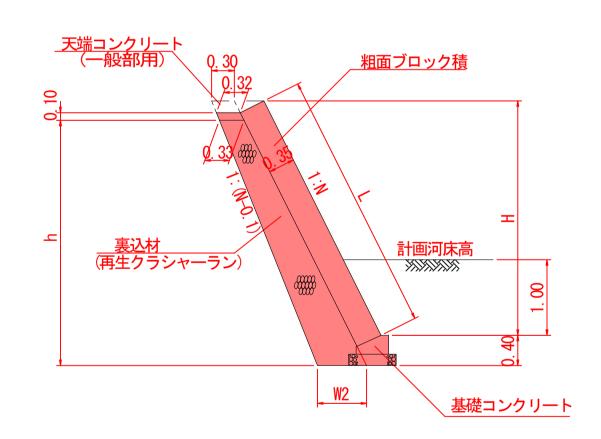



基礎コンクリート詳細図S=1:20

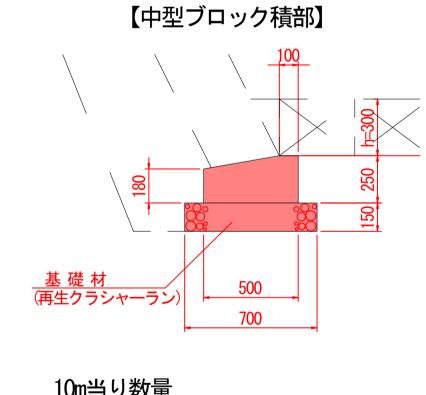



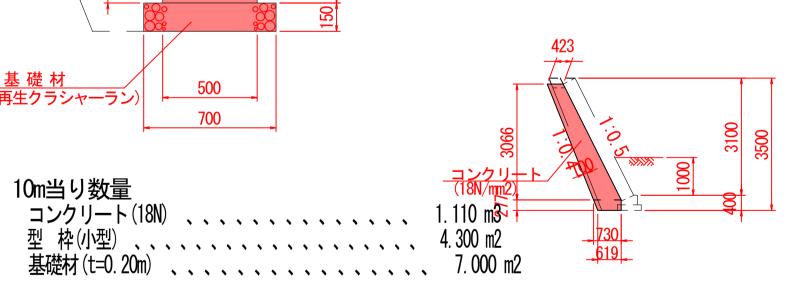

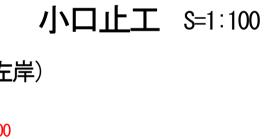


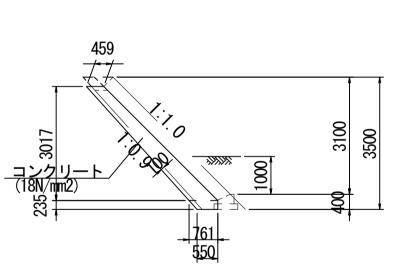


※すり付け区間は護床工を設置しないため根入れ1.00mを確保すること。


※水抜きパイプは $VP\phi50$ mm、吸出し防止材は300mm×300mmとする。

※計画河床より上部には水抜きパイプを2m2に1箇所の割合で設置すること。

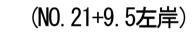

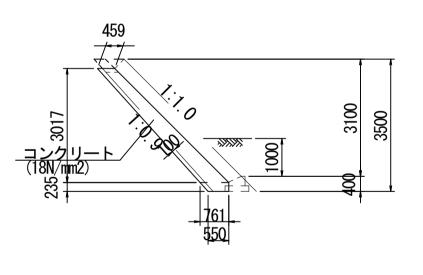

【粗面ブロック積部】

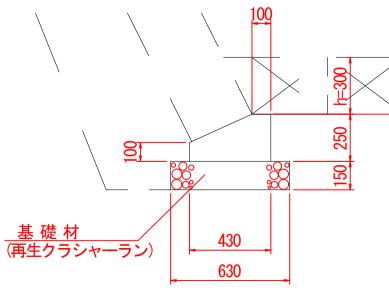

10m当り数量 コンクリート(18N) ... 0.828 m3 型 枠(小型) ... 3.500 m2 基礎材(t=0.15m) ... 6.300 m2

天端コンクリート詳細図 S=1:20

(一般部用)


10m当り数量 コンクリート(18N)、、、、、、、 0.321 m3


NO. 19+0. 3~NO. 19+10. 3(左岸) NO. 21+16. 0~NO. 22+13. 4(左岸) NO. 23+1. 5~NO. 24+6. 5(左岸)

NO. 23+1. 5~NO. 24+6. 5(左岸)									
工事名 平	式 年度	工事							
河川名	大畑川								
工事箇所	阿蕪君阿南阿蕪林河陽地内	J							
図面種類	法覆護岸工詳細図(12)								
縮尺	図 示								
図面	全 88 葉 第 21	号							
現況図									
発注機関名	阿蘇地域振興局 土木部	3							


# 法覆護岸工詳細図(13)

展 開 図 S=1:100

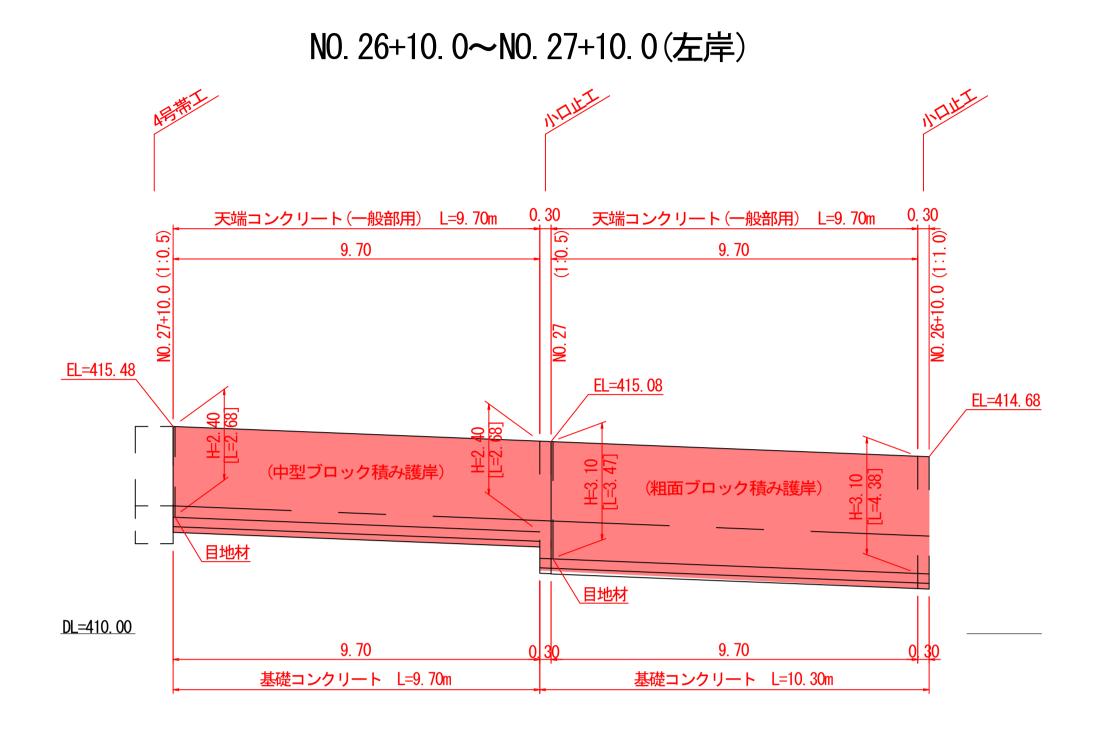


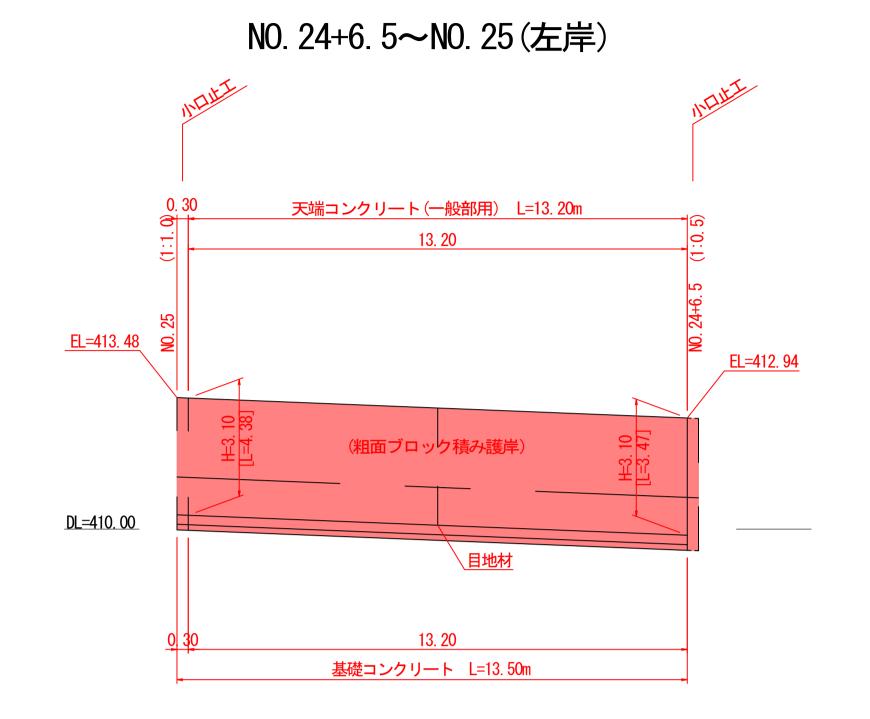



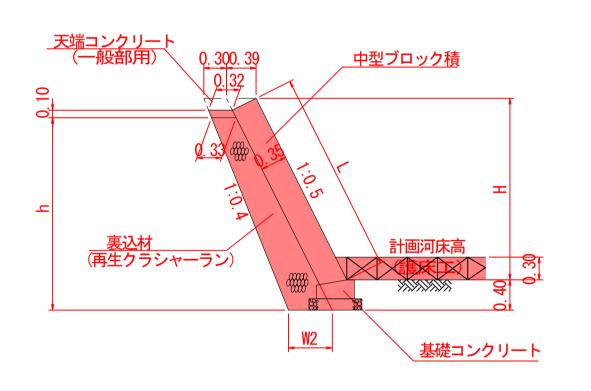


断面図S=1:50

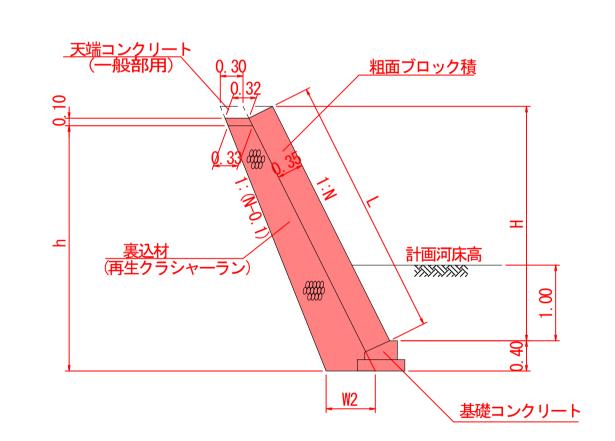



基礎コンクリート詳細図S=1:20

【中型ブロック積部】

| 10m当 り数量

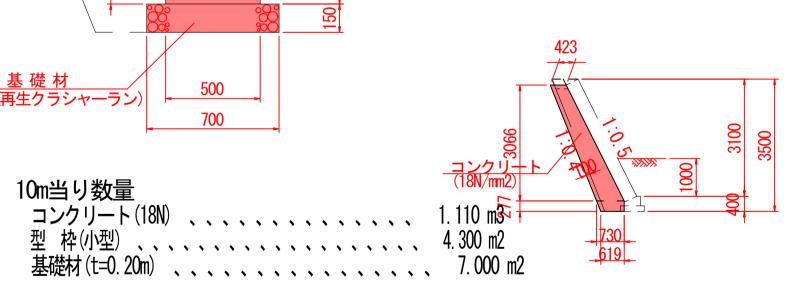

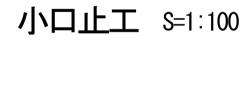

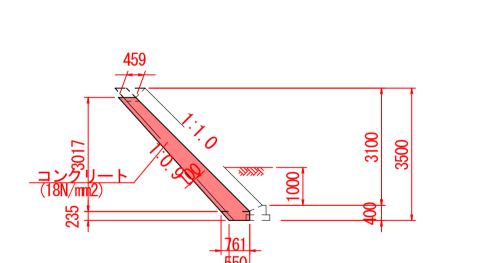


※すり付け区間は護床工を設置しないため根入れ1.00mを確保する


※計画河床より上部には水抜きパイプを2m2に1箇所の割合で設置<sup>\*</sup>

 $※水抜きパイプはVP<math>\phi$ 50mm、吸出し防止材は300mm $\times$ 300mmとする。

(NO. 25左岸、NO. 26+10. 0左岸)

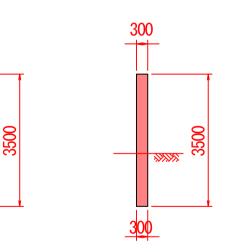


【粗面ブロック積部】

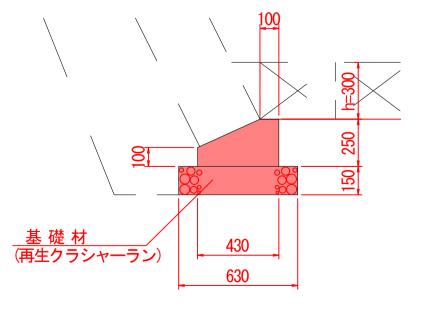

Om当り数量	
コンクリート(18N) 、、、、、、、、、、、、、、	0.828 m3
型、枠(小型)、、、、、、、、、、、、、、、、、、、、、、、、、、、、、、、、、、、、	3. 500 m2
基礎材(t=0.15m) 、、、、、、、、、、、、、、、、、、、、、、、、、、、、、、、、、、、、	6. 300 r

天端コンクリート詳細図 S=1:20 (一般部用)

(NO. 27左岸)

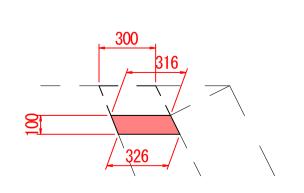

10m当り数量										
コンクリート(18N)	•	•	•	•	•	•	•	•	0. 321	m3

NO. 24+6. 5~NO. 25(左岸) NO. 26+10. 0~NO. 27+10. 0(左岸)


NO. 20+10. 0~NO. 27+10. 0(左)手)										
工事名	事名 平成  年度									
河川名			大畑川							
工事箇別	斤	四	蘇郡	南阿	林河	陽地	内			
図面種数	頁	汐	法覆護岸工詳細図(13)							
縮尺										
図面		全	号							
現況図										
発注機関	名	阿蘇地或振興局 土木部								

# 法覆護岸工詳細図(16)

展 開 図 S=1:100


# NO. 21+9. 5~NO. 22+9. 9(右岸) 天端コンクリート(一般部用) 天端コンクリート(一般部用) L=9.70m L=10. 10m 9.40 EL=409. 46 EL=409.06 EL=408. 66 <u>さ</u>に <del>(中型</del>ブロック積み護岸) (粗面ブロック積み護岸) <u> 目地材</u> DL=405.00 9.80 9. 40 基礎コンクリート L=10.40m 基礎コンクリート L=9.60m

# NO. 23+1. 5~NO. 24+6. 5(右岸)

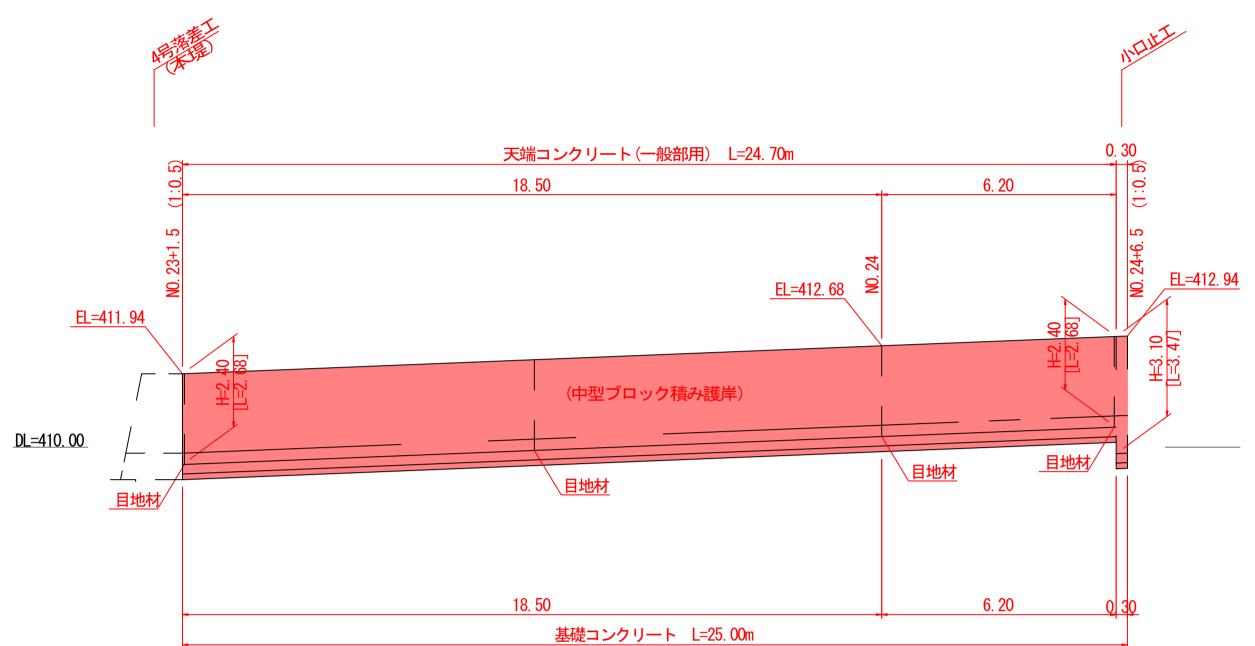

※すり付け区間は護床工を設置しないため根入れ1.00mを確保すること。 ※計画河床より上部には水抜きパイプを2m2に1箇所の割合で設置すること。 ※水抜きパイプはVPφ50mm、吸出し防止材は300mm×300mmとする。

# 

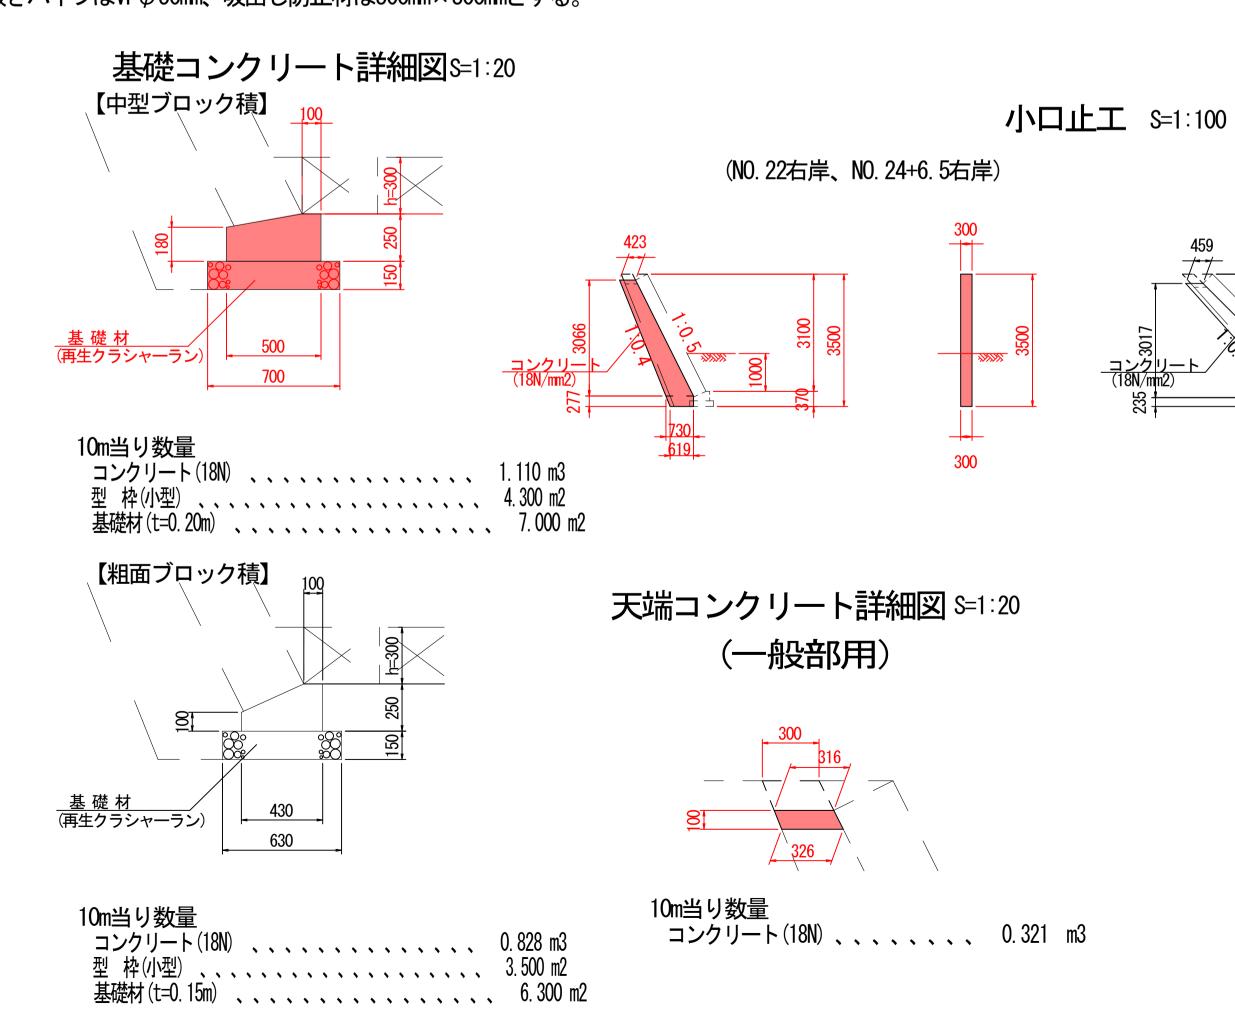


#### NO. 21+9. 5~NO. 22+9. 9(右岸) NO. 23+1. 5~NO. 24+6. 5(右岸)

(NO. 21+9. 5右岸)

NO. 23+1. 5~NO. 24+6. 5(石厚)									
工事名平	成 年度 工事								
河川名	大畑川								
工事箇所	阿蘇郡阿蘇村河陽地内								
図面種類	法覆護岸工詳細図(16)								
縮尺	図示								
図面	全 88 葉 第 25 号								
現況図									
発注機関名	阿蘇地域振興局 土木部								

# 法覆護岸工詳細図(17)


展 開 図 S=1:100

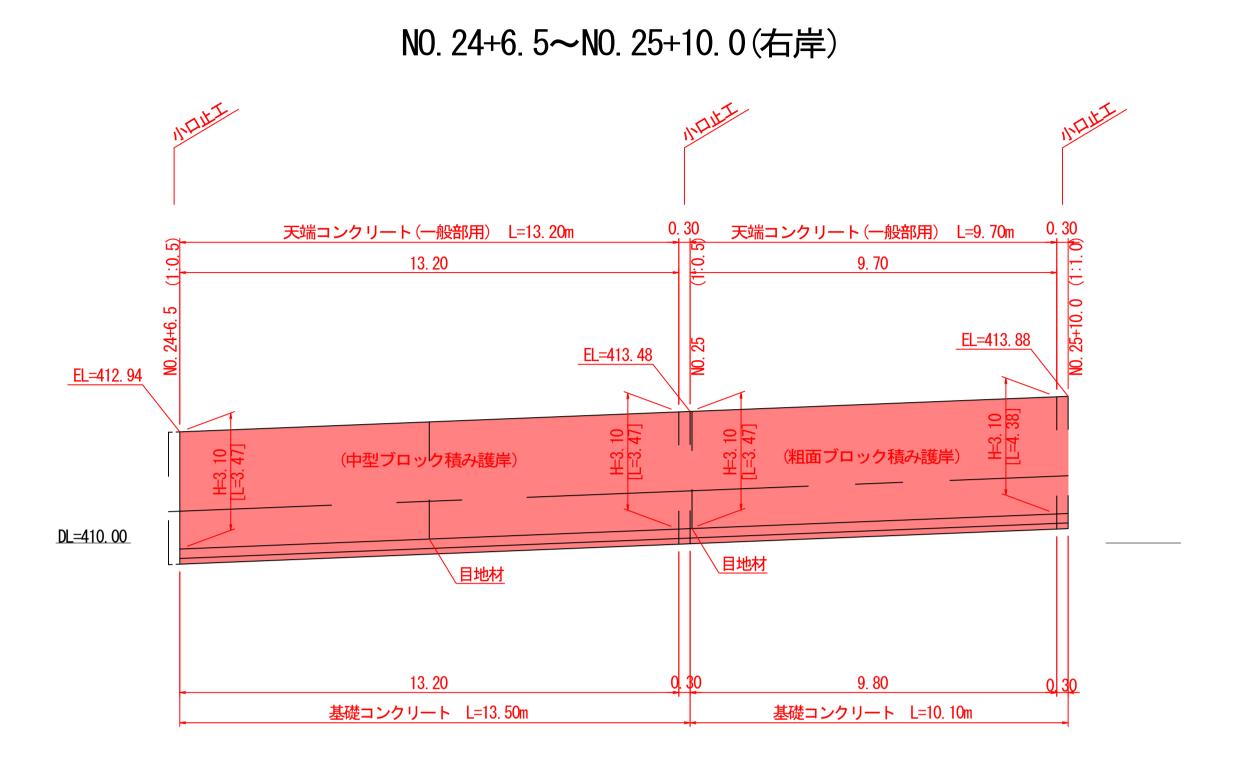

W2

基礎コンクリート

#### NO. 26+10. 0~NO. 27+10. 0(右岸)

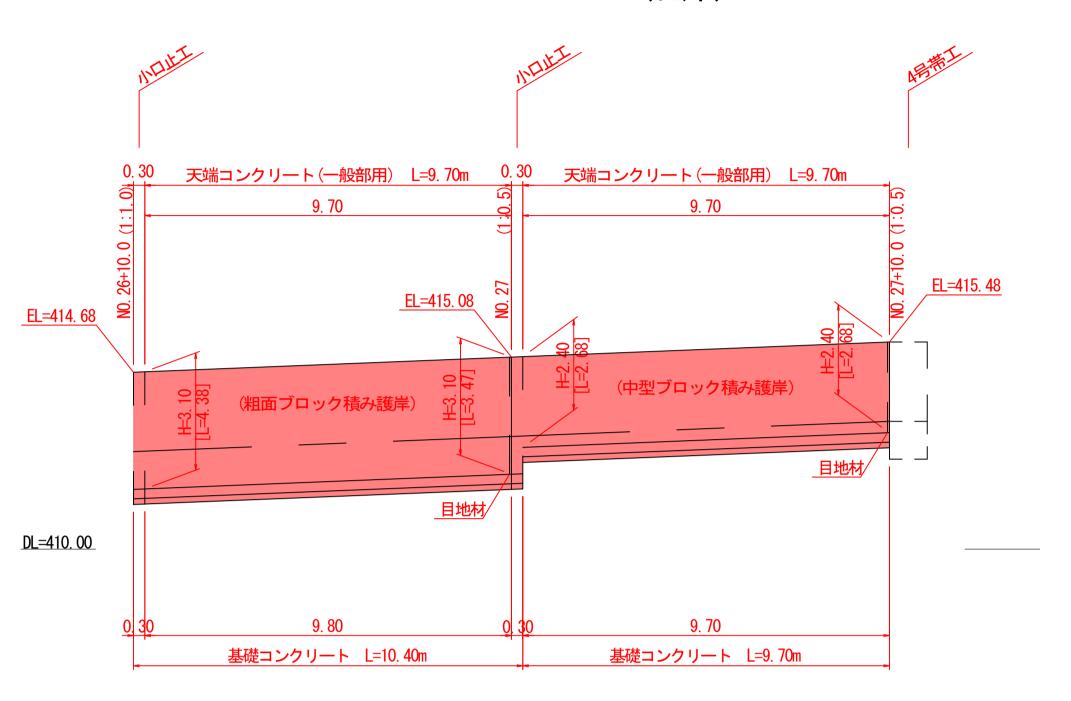


コンクリート(18N)、、、、、、、 0.321 m3

全 88 葉 第 26 号


阿蘇地或振興局 土木部

- ※すり付け区間は護床工を設置しないため根入れ1.00mを確保すること。
- ※計画河床より上部には水抜きパイプを2m2に1箇所の割合で設置すること。
- ※水抜きパイプは $VP\phi50mm$ 、吸出し防止材は $300mm \times 300mm$ とする。

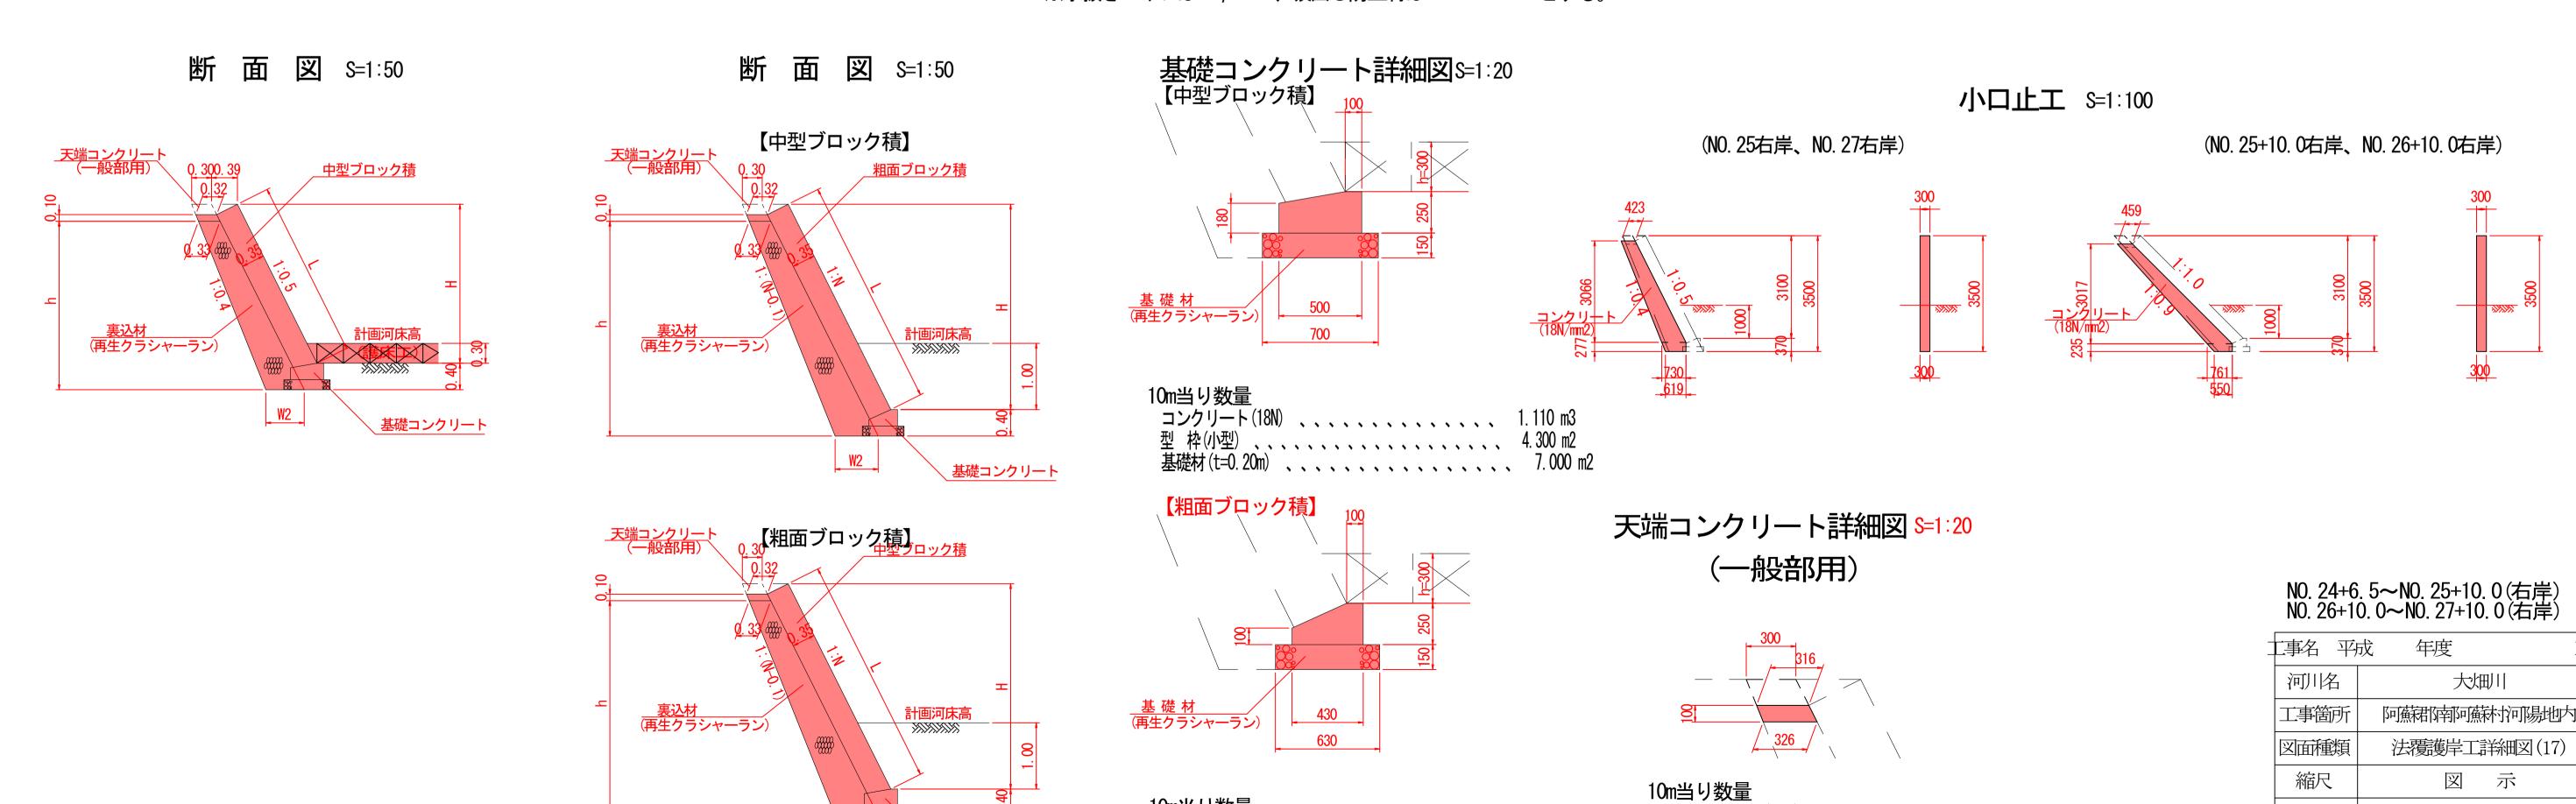


# 4号带工詳細図 (NO. 27+10付近帯工)


平 面 図

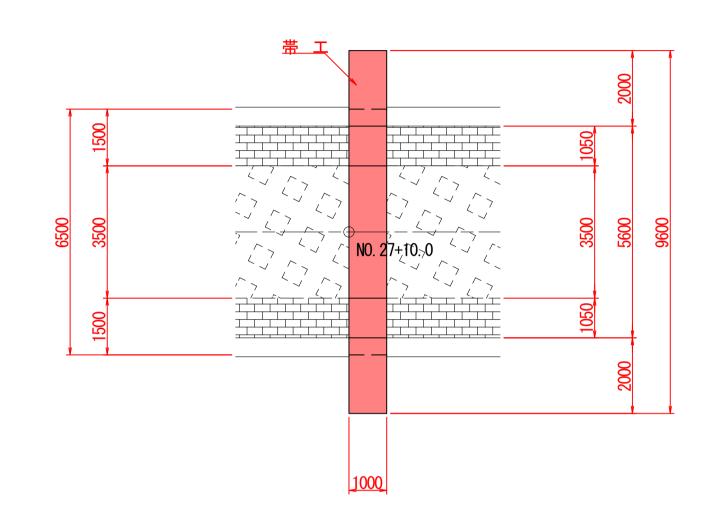

带工正面図

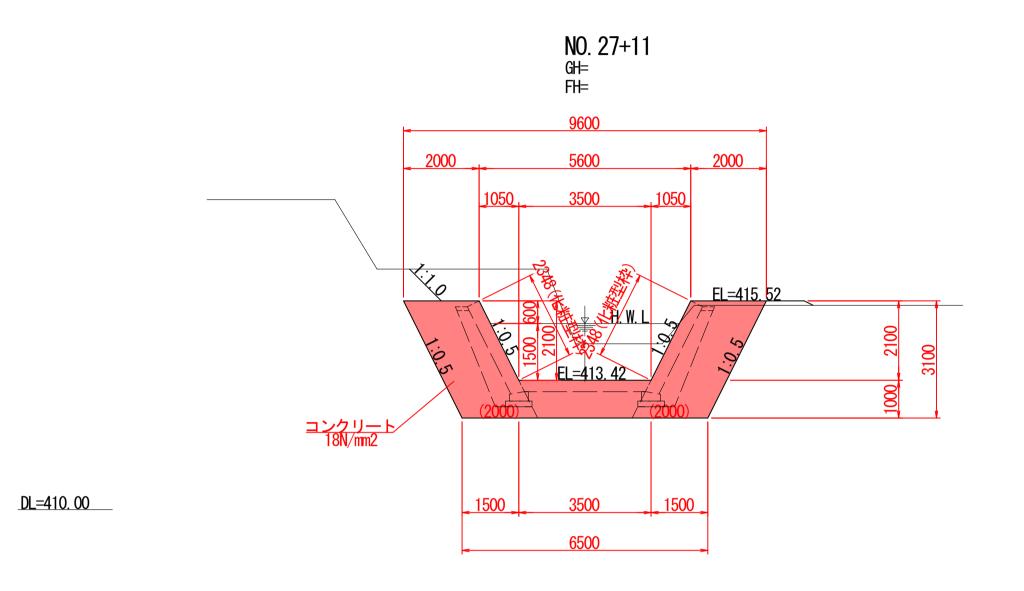

断面図

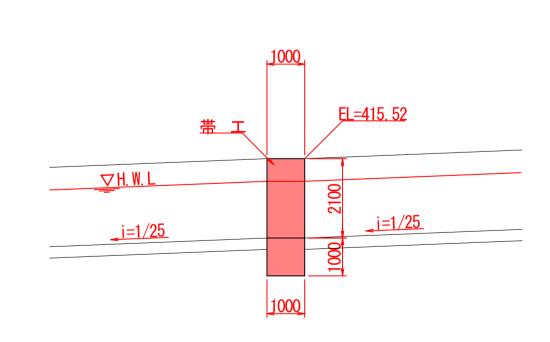


大畑川 阿蘇郡南阿蘇村河陽地内 4号带工詳細図 1:100 全 88 葉 第 53 号 発注機関名 阿蘇地或振興局 土木部


# 底 張 工 詳 細 図

## 下流端すり付け部

### 縦断面図 S=1:50

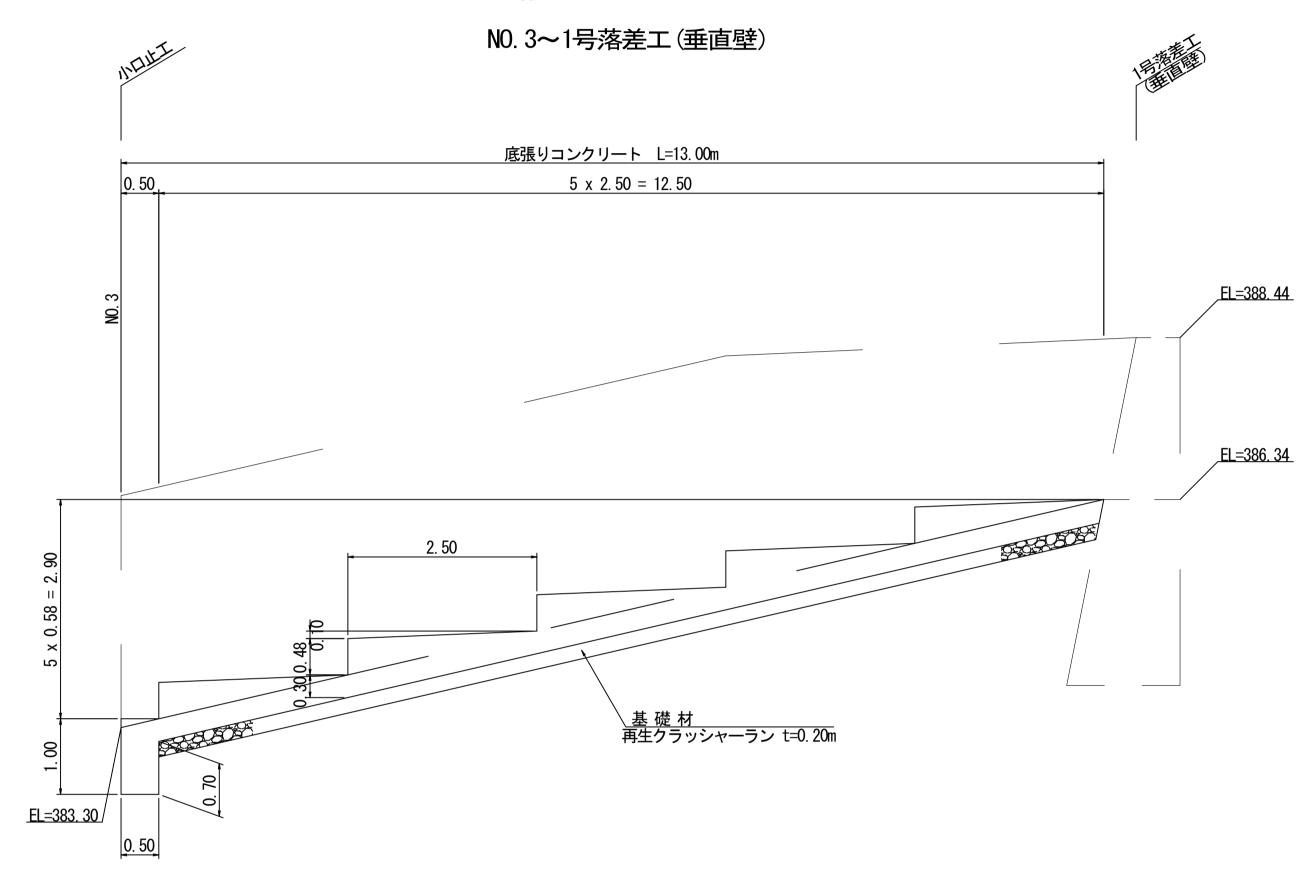


### 平 面 図 S=1:50

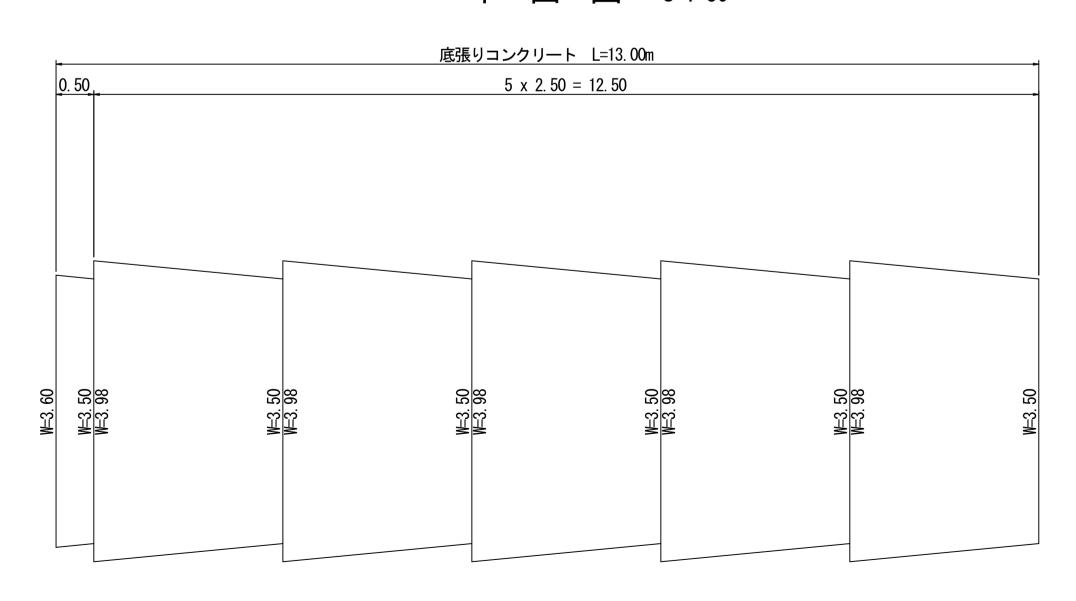


## 

標準断面図 S=1:50

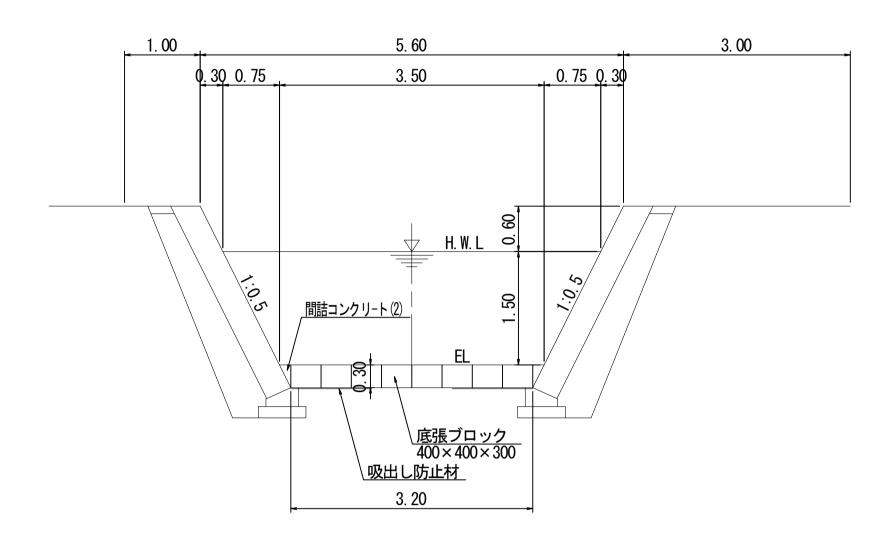

平面図 S=1:50

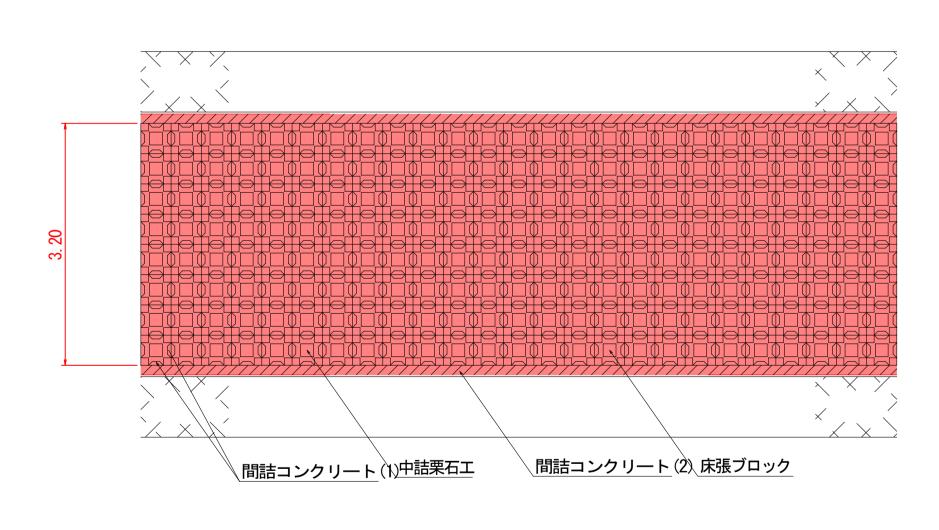


#### 数量表(10m2当り)


名 称	単位	数量	
床張ブロック	個	62. 5	※重量:64kg/個
中詰栗石工	m <sup>3</sup>	0. 50	
間詰コンクリート	(1) m <sup>3</sup>	0. 28	
間詰コンクリート	(2) m <sup>3</sup>	<b>※</b> 0. 23	※片側10m当り
吸出防止材	m²	10.00	
連結金具( $\phi$ 3.2×60	) 個	125	※N=62.5×2個/(ブロック1個)
			•

### 

標準断面図 S=1:50

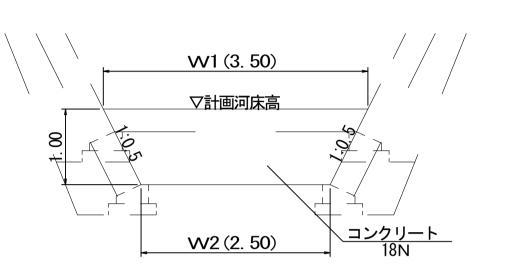

標準縦断図 S=1:50

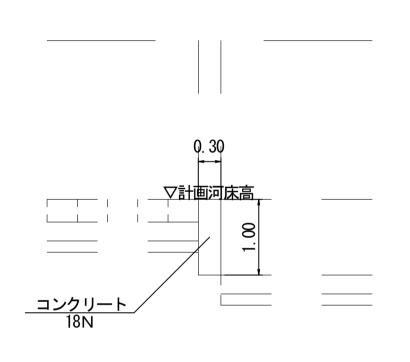


底張端止工寸法一覧表 位置 VV1 VV2 H NO. 9+10. 0 3. 50 2. 50 1. 00 NO. 19 10. 90 9. 90 1. 00 NO. 21+19. 5 3. 50 2. 50 1. 00 NO. 24+6. 5 3. 50 2. 50 1. 00 NO. 27 3. 50 2. 50 1. 00 NO. 32+12. 0 2. 45 1. 45 1. 00 NO. 33+4. 9 4. 30 3. 30 1. 00


工事名 平	成 年度 工事
河川名	大畑川
工事箇所	阿蘇君阿南阿蘇村河陽地内
図面種類	底張工詳細図
縮尺	図示
図面	全 88 葉 第 70 号
現況図	
発注機関名	阿蘇地或振興局 土木部

# 4号带工土工図 (NO. 27+10付近帯工)

平 面 図

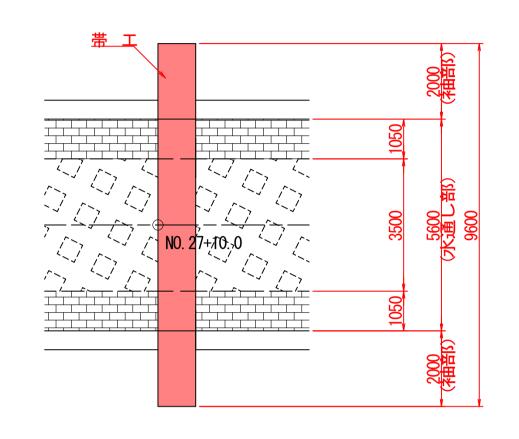


帯工正面図

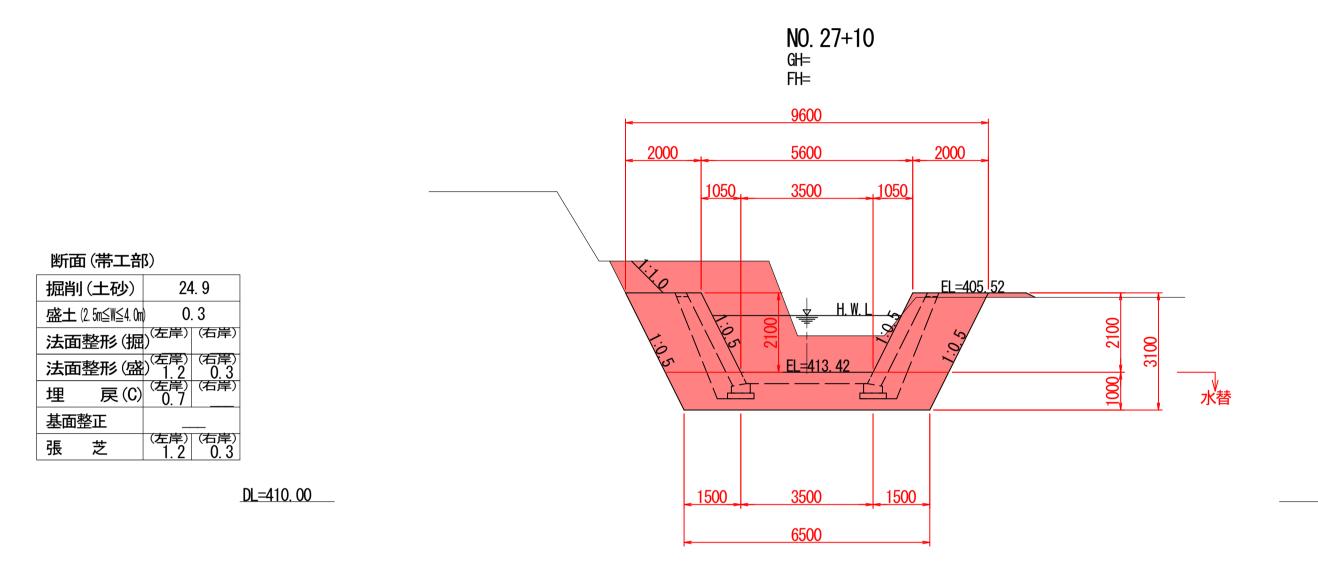

断面(帯工部、水替) 掘削(土砂) 盛土 (2.5m≦N≤4.0m)

法面整形(掘)<sup>(左岸)</sup> (右岸) 法面整形(盛)<sup>(左岸)</sup> (右岸) 埋 戻(C) 

断面図

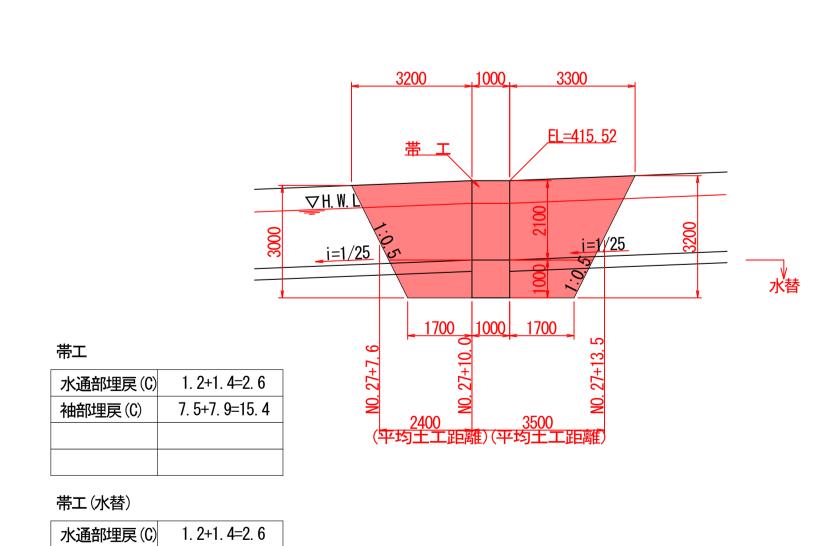

袖部埋戻(C) 2.0+2.0=4.0

_									
	工事名	平成	左	度					
	河川名	大畑川							
	工事箇所	ßĒ	阿蘇郡南阿蘇村河陽地内						
	図面種類	4号带工土工図							
	縮尺	1:100							
	図面	全	88	葉	第	79	号		
	現況図								
	発注機製	Z	蘇地	<b>炒或</b> 振	興局	土土	部		