Imię i nazwisko Weronika Robionek

Rok/kierunek/grupa II/TEO/I



Temat projektu:

I. Założenia projektowe:

PROJEKT ARCHITEKTONICZNO – BUDOWLANY DOMU JEDNORODZINNEGO WOLNOSTOJĄCEGO

a. Użytkownikami domu będzie rodzina pięcioosobowa (2+3);				
b. Budynek powinien posiadać częściowe podpiwniczenie oraz piętro użytkowe;				
c. Powierzchnia użytkowa około 120 – 160 m².				
II. Założenia konstrukcyjno – materiałowe:				
a. Fundamenty ławowe ciągłe;				
b. Ściana zewnętrzna:				
1. JEDNOWARSTWOWA <mark>2. DWUWARSTWOWA</mark> 3. TRÓJWARSTWOWA				
Materiał:				
PUSTAK BETONOWY/ SILIKATOWY/ <mark>Z BETONU KOMÓRKOWEGO</mark> / CERAMICZNY/ KERAMZYTOBETONOWY				

PUSTAK SILIKATOWY/ Z BETONU KOMÓRKOWEGO/ CERAMICZNY/ KERAMZYTOBETONOWY/ ŚCIANA

GIPSOWO-KARTONOWA

d. Strop gęstożebrowy:

c. Ściana wewnętrzna (nienośna):

ACKERMANA/ TYPU DZ/ FERT/ POROTHERM/

- e. Więźba dachowa kleszczowo-płatwiowa
- f. Schody żelbetowe

KARTA PRACY DO ĆWICZEŃ Z PRZEDMIOTU BUDOWNICTWO OGÓLNE

III. Wymagania do zawartości opracowania:


a. Strona tytułowa i spis zawartości;			
b. Projekt architektoniczno budowlany:			
1. Rzut fundamentów (skala 1:100);			
2. Rzut piwnicy (skala 1:100);			
3. Rzut parteru (skala 1:100);			
4. Rzut stropu (skala 1:100);			
5. Rzut poddasza (skala 1:100);			
6. Rzut więźby dachowej (skala 1:100)			
7. Rzut dachu (skala 1:100);			
8. Przekrój AA (skala 1:100);			


9. Elewacja – frontowa (skala 1:100)

III. Uwagi końcowe:

a. Do karty pracy powinny być załączone osobno rysunki koncepcyjne (rysunki nie będą oceniane).

Podpis prowadzącego

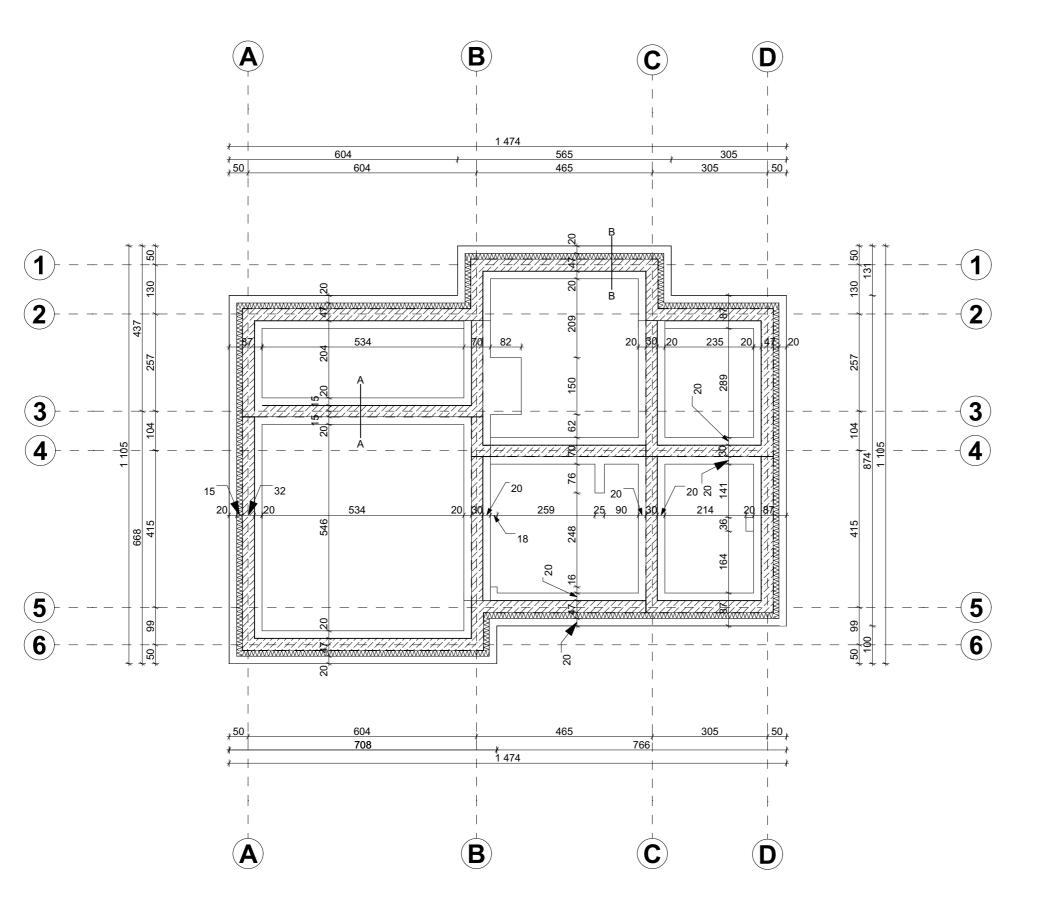


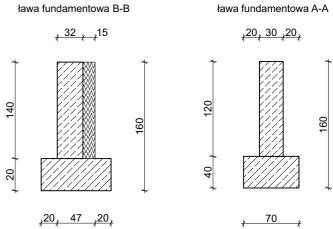

SZKOŁA GŁÓWNA GOSPODARSTWA WIEJSKIEGO W WARSZAWIE

WYDZIAŁ INŻYNIERII PRODUKCJI

Autor:	Skala:
WERONIKA ROBIONEK	1:00
Sprawdzii:	Ocena:
mgr inż. arch. ŁUKASZ MAZUR	
Nazwa rysunku:	Nazwa rysunku:
RZUT FUNDAMENTÓW	R-01

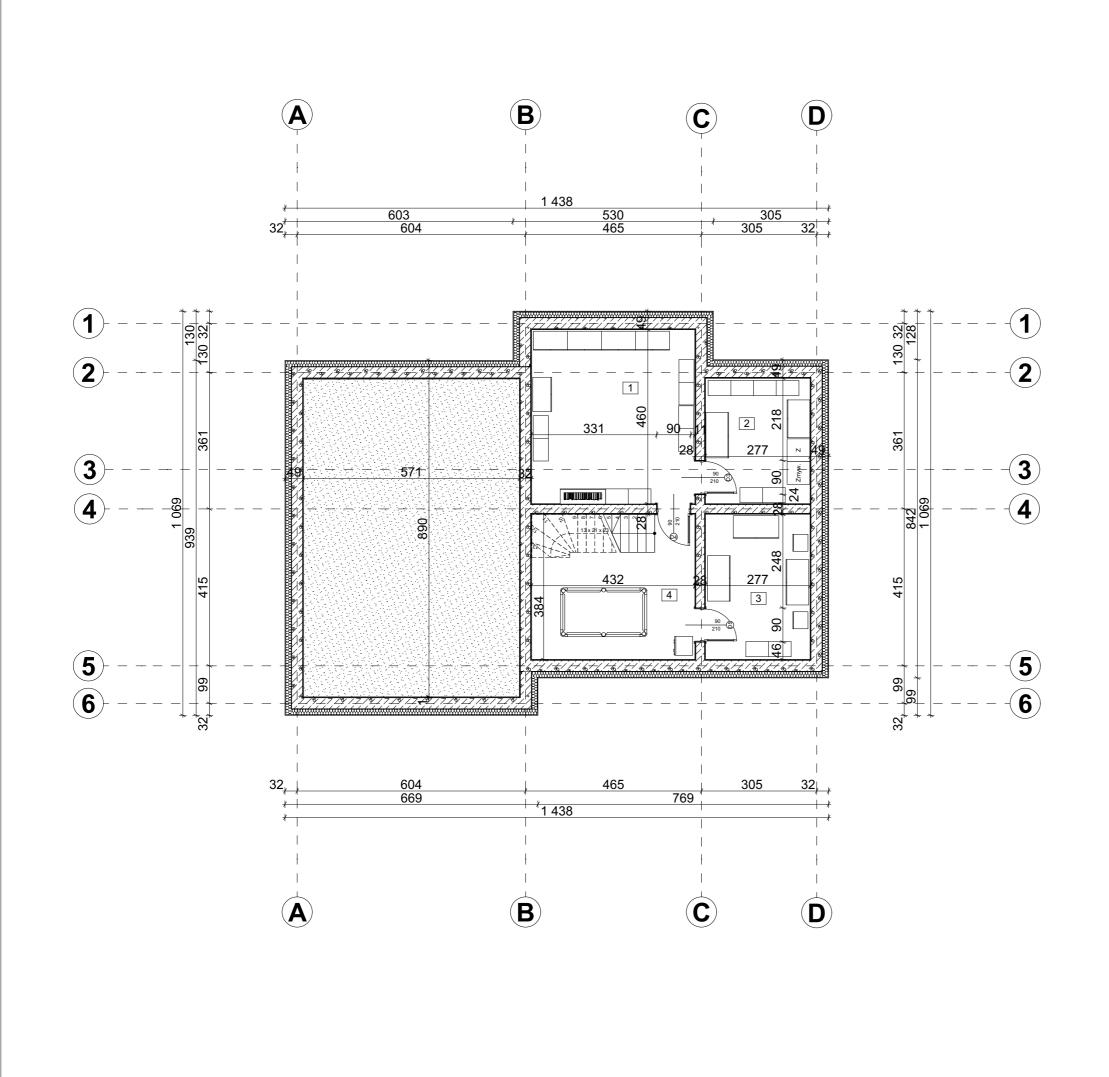


NR POMIESZCZENIA	NAZWA POMIESZCZENIA	METRAŻ
ARC	HICAD WERSJA EDUK	
1	POM. GOSPODARCZE	20,1 m ²
2	KOTŁOWNIA	9,2 m ²
2	KOTŁOWNIA	9,2 111-
3	POM. GOSPODARCZE	16,7 m ²
3	FOW. GOSFODAROZE	10,7 111
4	POM. GOSPODARCZE	4.1 m ²
4	FOIVI. GOSFODAROZE	4,1111

50,1 m²

SZKOŁA GŁÓWNA GOSPODARSTWA WIEJSKIEGO W WARSZAWIE

WYDZIAŁ INŻYNIERII PRODUKCJI

Autor:	Skala:
WERONIKA ROBIONEK	1:100
Sprawdzii:	Ocena:
mgr inż. arch. ŁUKASZ MAZUR	
Nazwa rysunku:	Numer rysunku:
RZUT PIWNICY	

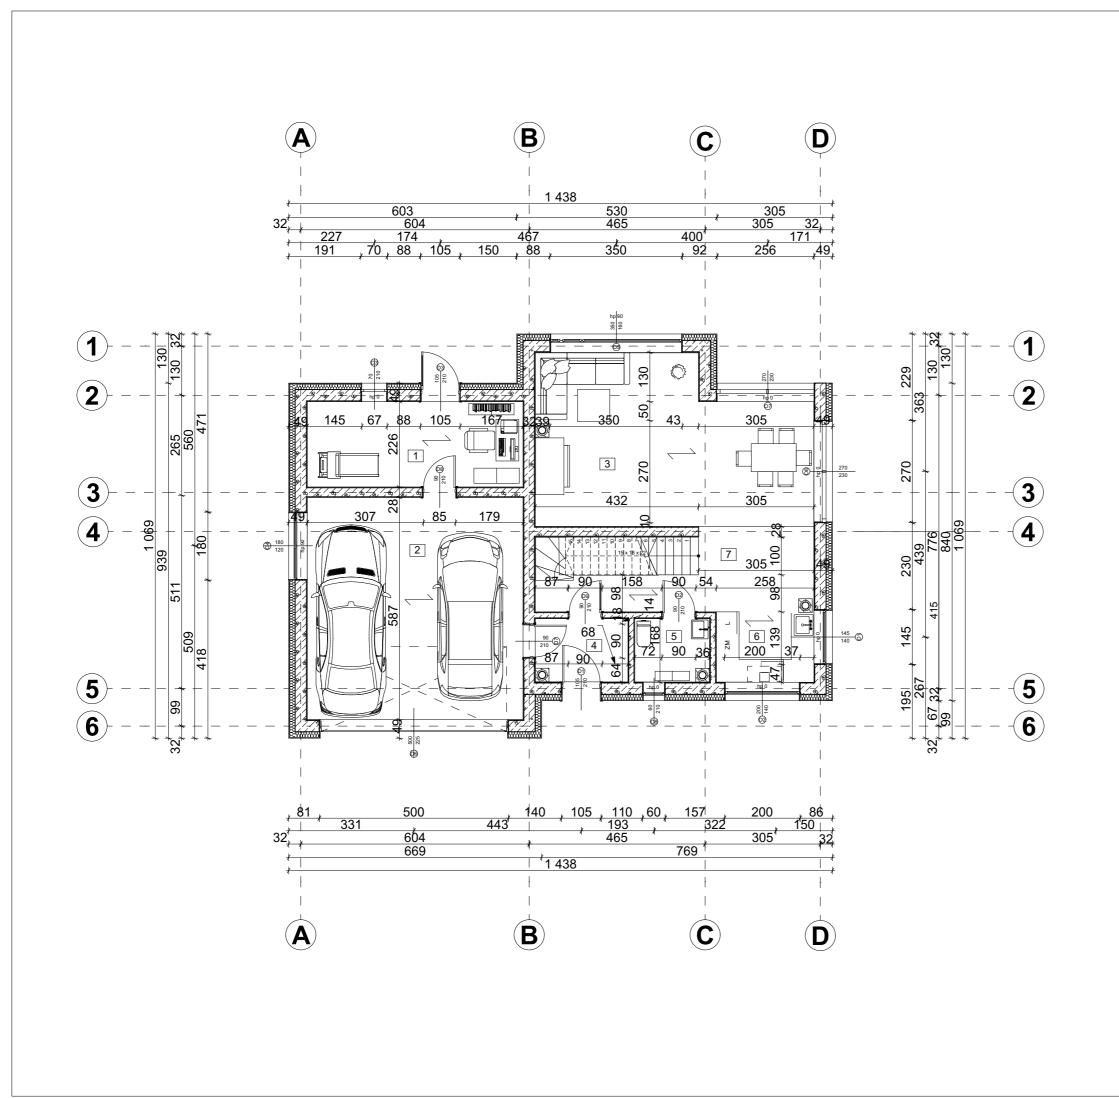


NR POMIESZCZENIA	NAZWA POMIESZCZENIA	METRAŻ
ARC	HICAD WERSJA EDUK SIŁOWNIA	ACYJNA 14,2 m ²
2	GARAŻ	33,2 m ²
3	SALON	29,9 m²
4	WIATROŁAP	4,1 m ²
5	ŁAZIENKA	3,5 m ²
6	KUCHNIA	10,6 m ²
7	HOL	5,9 m²
		101,4 m ²

SZKOŁA GŁÓWNA GOSPODARSTWA WIEJSKIEGO W WARSZAWIE

WYDZIAŁ INŻYNIERII PRODUKCJI


Autor:		Skala:
	WERONIKA ROBIONEK	1:100
Sprawdził:		Ocena:
	mgr inż. arch. ŁUKASZ MAZUR	
Nazwa rysunk	su:	Numer rysunku:
RZUT PARTERU		R-03

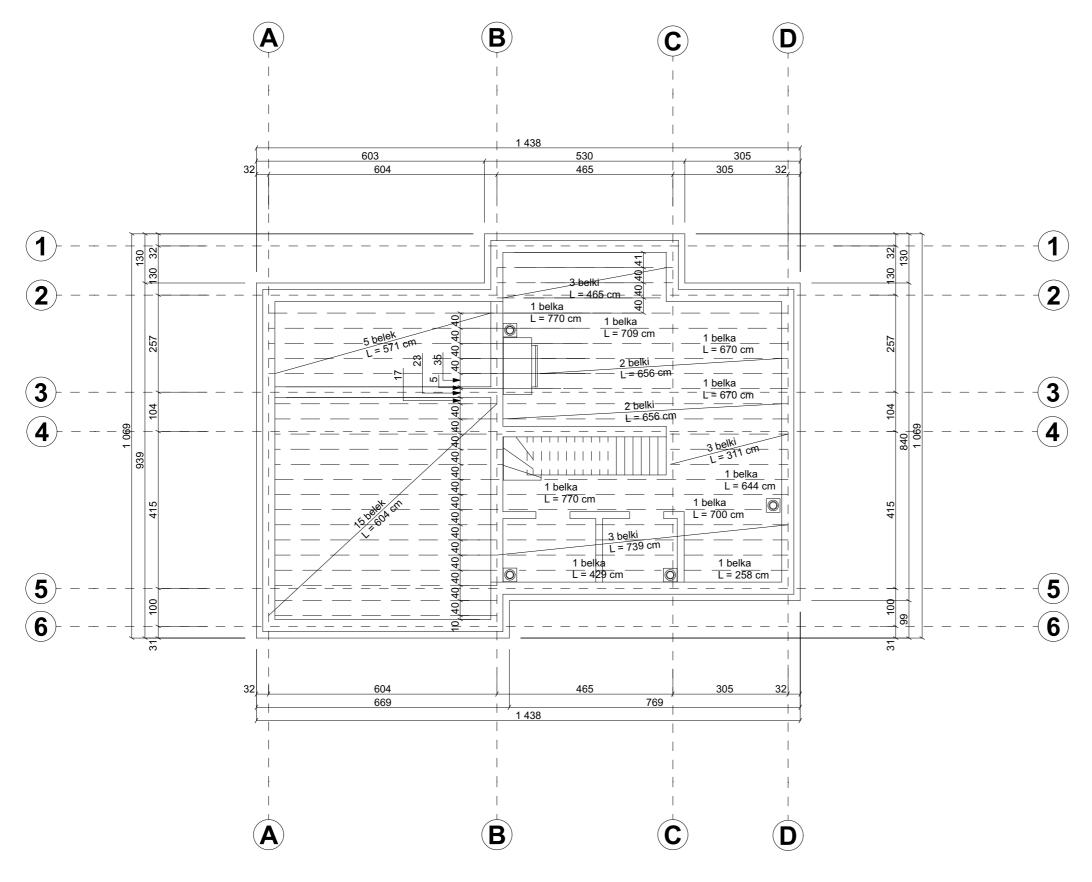

SZKOŁA GŁÓWNA GOSPODARSTWA WIEJSKIEGO W WARSZAWIE

WYDZIAŁ INŻYNIERII PRODUKCJI

Autor:	Skala:
WERONIKA ROBIONEK	1:100
Sprawdził:	Ocena:
mgr inż. arch. ŁUKASZ MAZUR	
Nazwa rysunku:	Numer rysunku:
RZUT STROPU	R-04

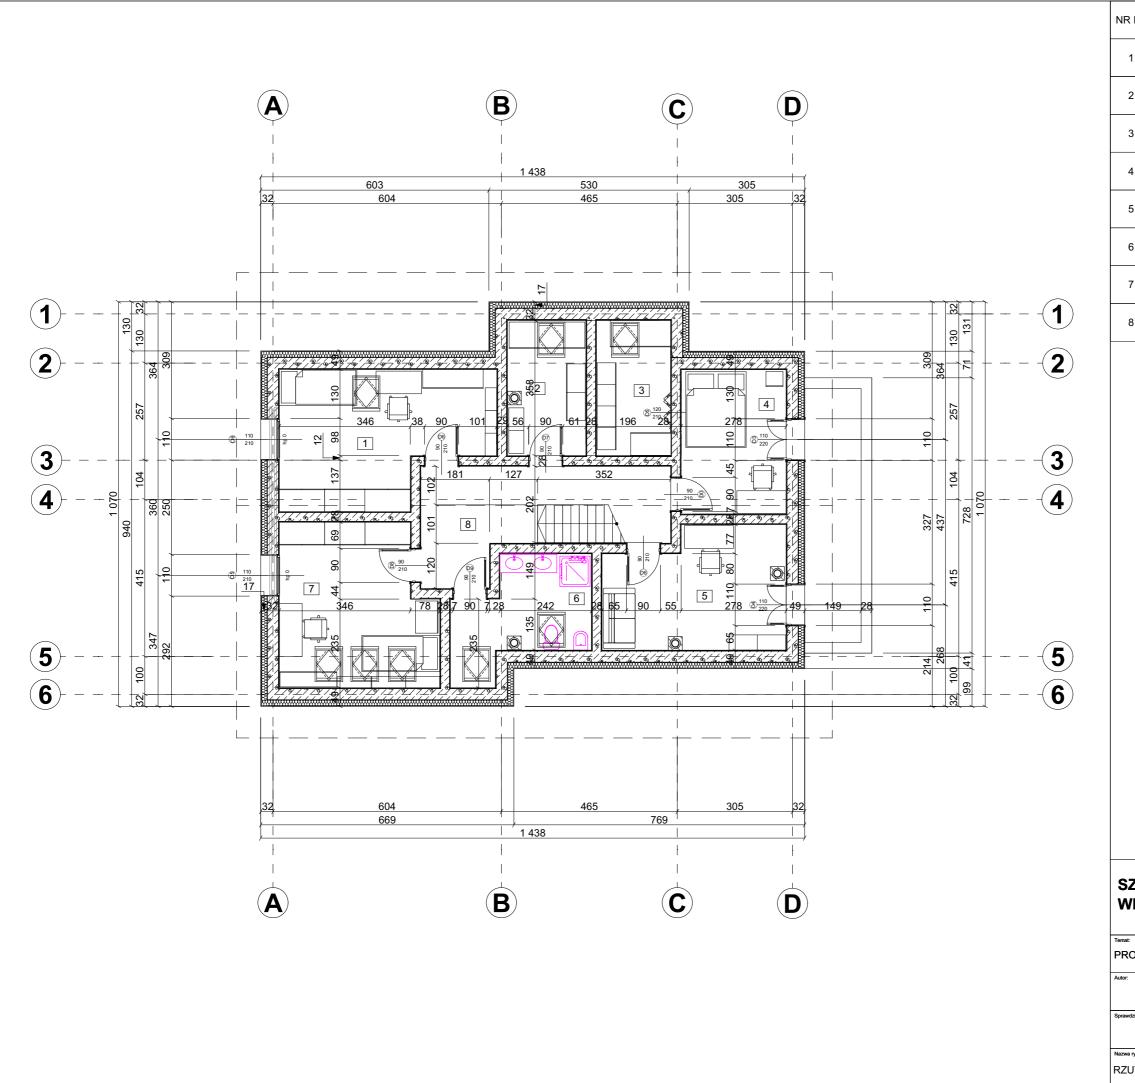


NR POMIESZCZENIA	NAZWA POMIESZCZENIA	METRAŻ
1 ARC	HICAD WERSJA EDUK POKÓJ	ACYJNA 16,85 m²
2	GARDEROBA	4,8 m ²
3	GARDEROBA	4,55 m ²
4	POKÓJ	10,1 m ²
5	POKÓJ	12,85 m²
6	ŁAZIENKA	6,95 m ²
7	POKÓJ	12 m ²
8	HOL I SCHODY	16,3 m ²
		84,4 m ²

SZKOŁA GŁÓWNA GOSPODARSTWA WIEJSKIEGO W WARSZAWIE

WYDZIAŁ INŻYNIERII PRODUKCJI

Autor:	Skala:
WERONIKA ROBIONEK	1:100
Sprawdził:	Ocena:
mgr inż. arch. ŁUKASZ MAZUR	
Nazwa rysunku:	Numer rysunku:
RZUT PODDASZA	

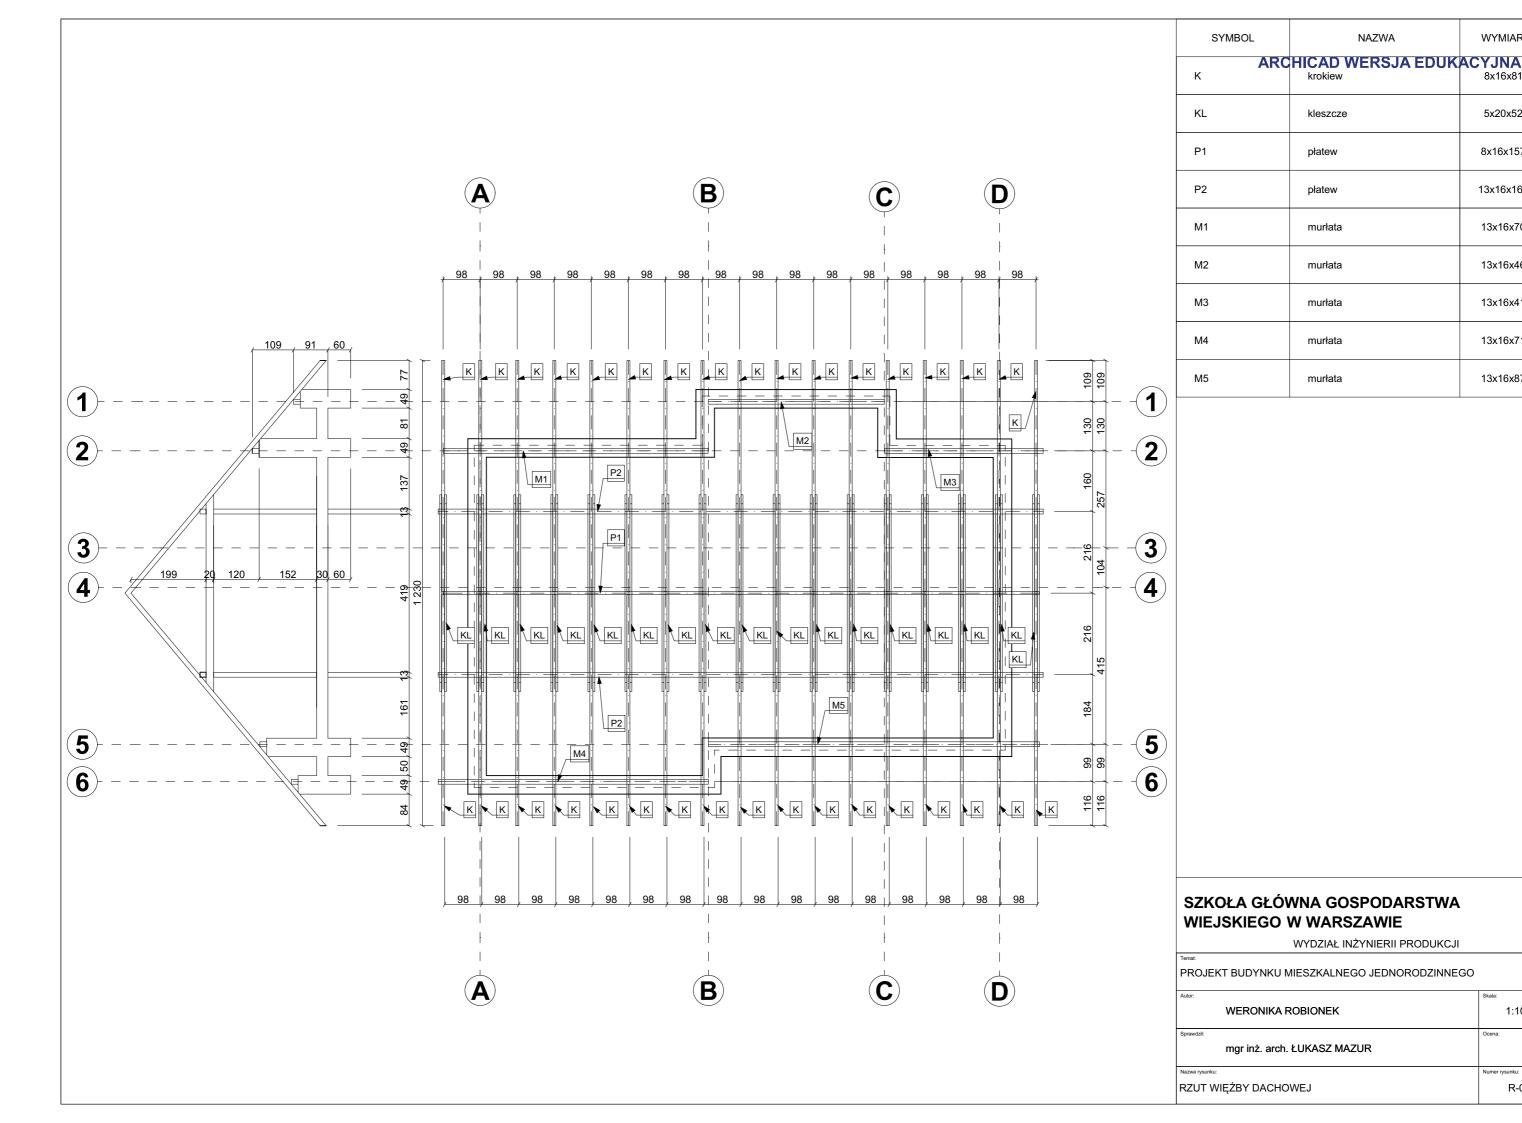

WYMIARY

5x20x520

8x16x1576

13x16x1600

13x16x700

13x16x465


13x16x419

13x16x715

13x16x875

1:100


R-06

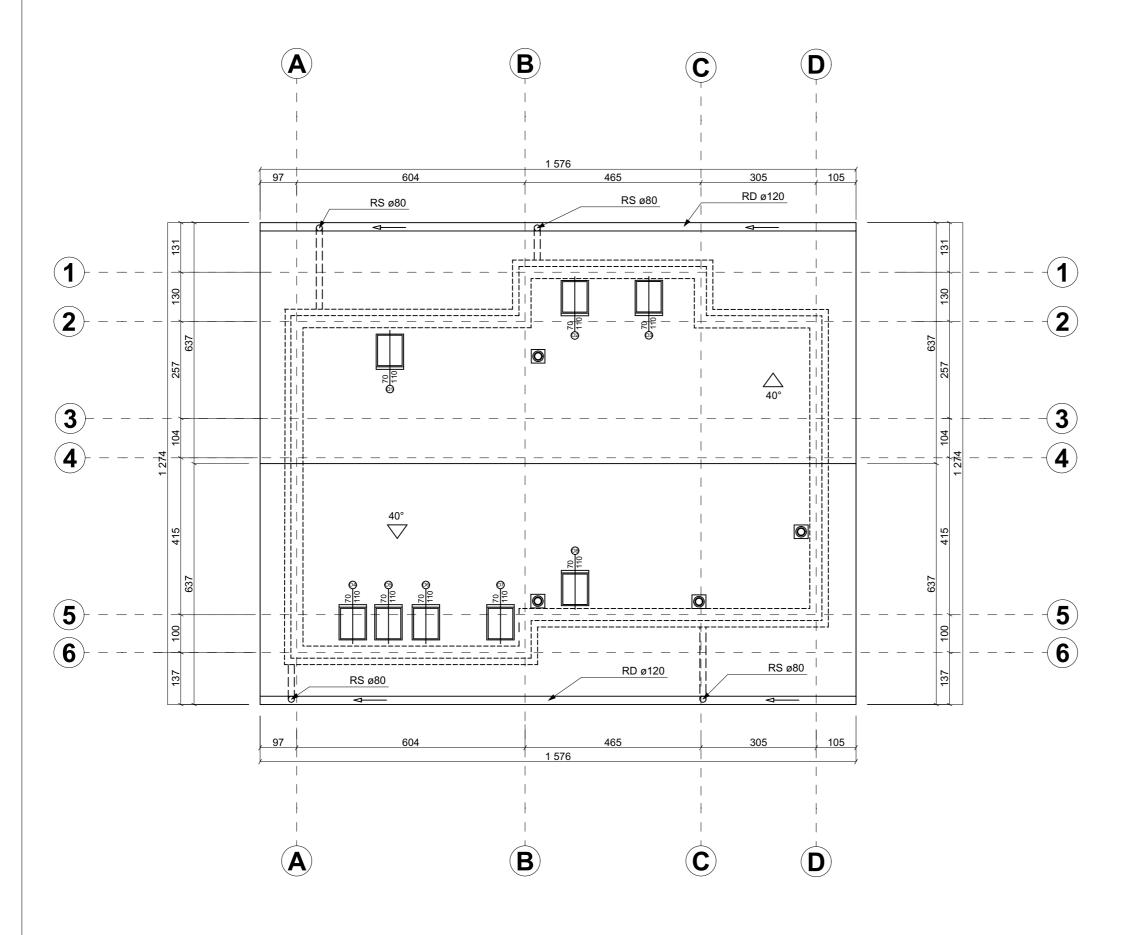

SZKOŁA GŁÓWNA GOSPODARSTWA WIEJSKIEGO W WARSZAWIE

WYDZIAŁ INŻYNIERII PRODUKCJI


Autor:		Skala:
	WERONIKA ROBIONEK	1:100
Sprawdził:		Ocena:
	mgr inż. arch. ŁUKASZ MAZUR	
Nazwa rysunk	u:	Numer rysunku:
RZUT F	POŁACI DACHOWEJ	R-07

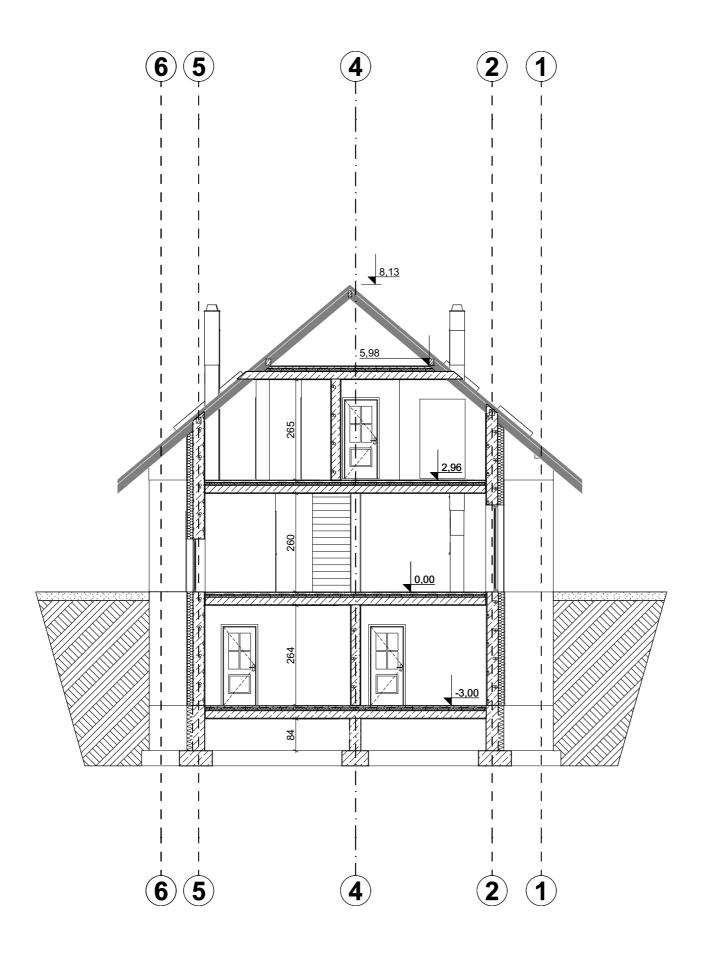

SZKOŁA GŁÓWNA GOSPODARSTWA WIEJSKIEGO W WARSZAWIE

WYDZIAŁ INŻYNIERII PRODUKCJI

Autor:		Skala:
	WERONIKA ROBIONEK	1:100
Sprawdził:		Ocena:
	mgr inż. arch. ŁUKASZ MAZUR	
Nazwa rysunku	r	Numer rysunku:
PRZEK	RÓJ POPRZECZNY A-A	R-08

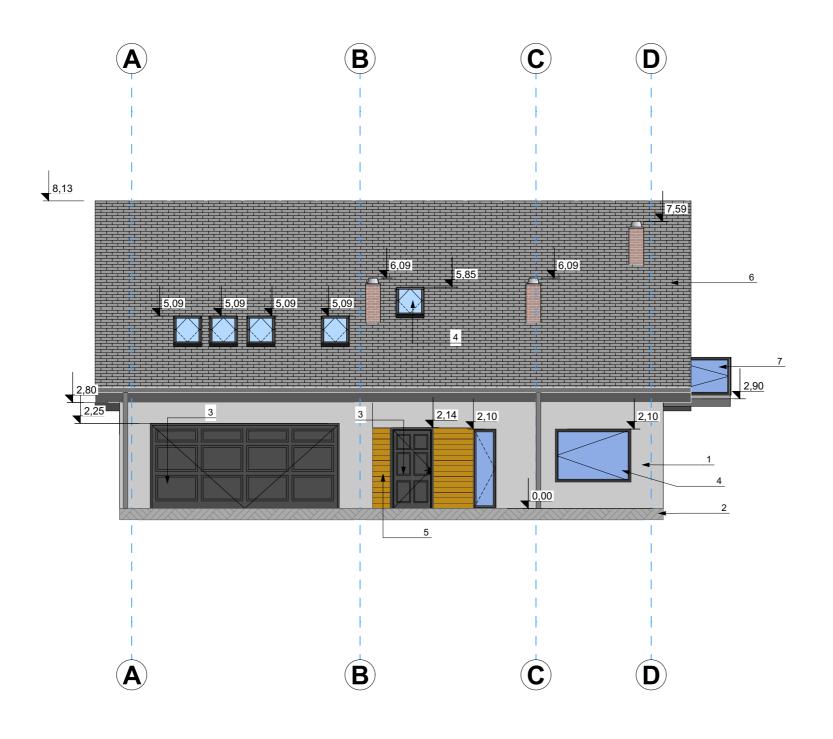

NR	OPIS
ARC	HICAD WERSJA EDUKACYJNA tynk mineralny biały
2	cegła szara
3	drzwi zewnętrzne, brama garażowa - tworzywo sztuczne
4	okna PCV
5	oblicówka drewniana
6	dachówka bitumiczna szara
7	balustrada metalowa z wypełnieniem szklanym

SZKOŁA GŁÓWNA GOSPODARSTWA WIEJSKIEGO W WARSZAWIE

WYDZIAŁ INŻYNIERII PRODUKCJI

Autor:	Skala:
WERONIKA ROBIONEK	1:100
Sprawdził:	Ocena:
mgr inż. arch. ŁUKASZ MAZUR	
Nazwa rysunku:	Numer rysunku:
RZUT ELEWACJI	R-09