

PLAN DE SITUATION - PCMI1

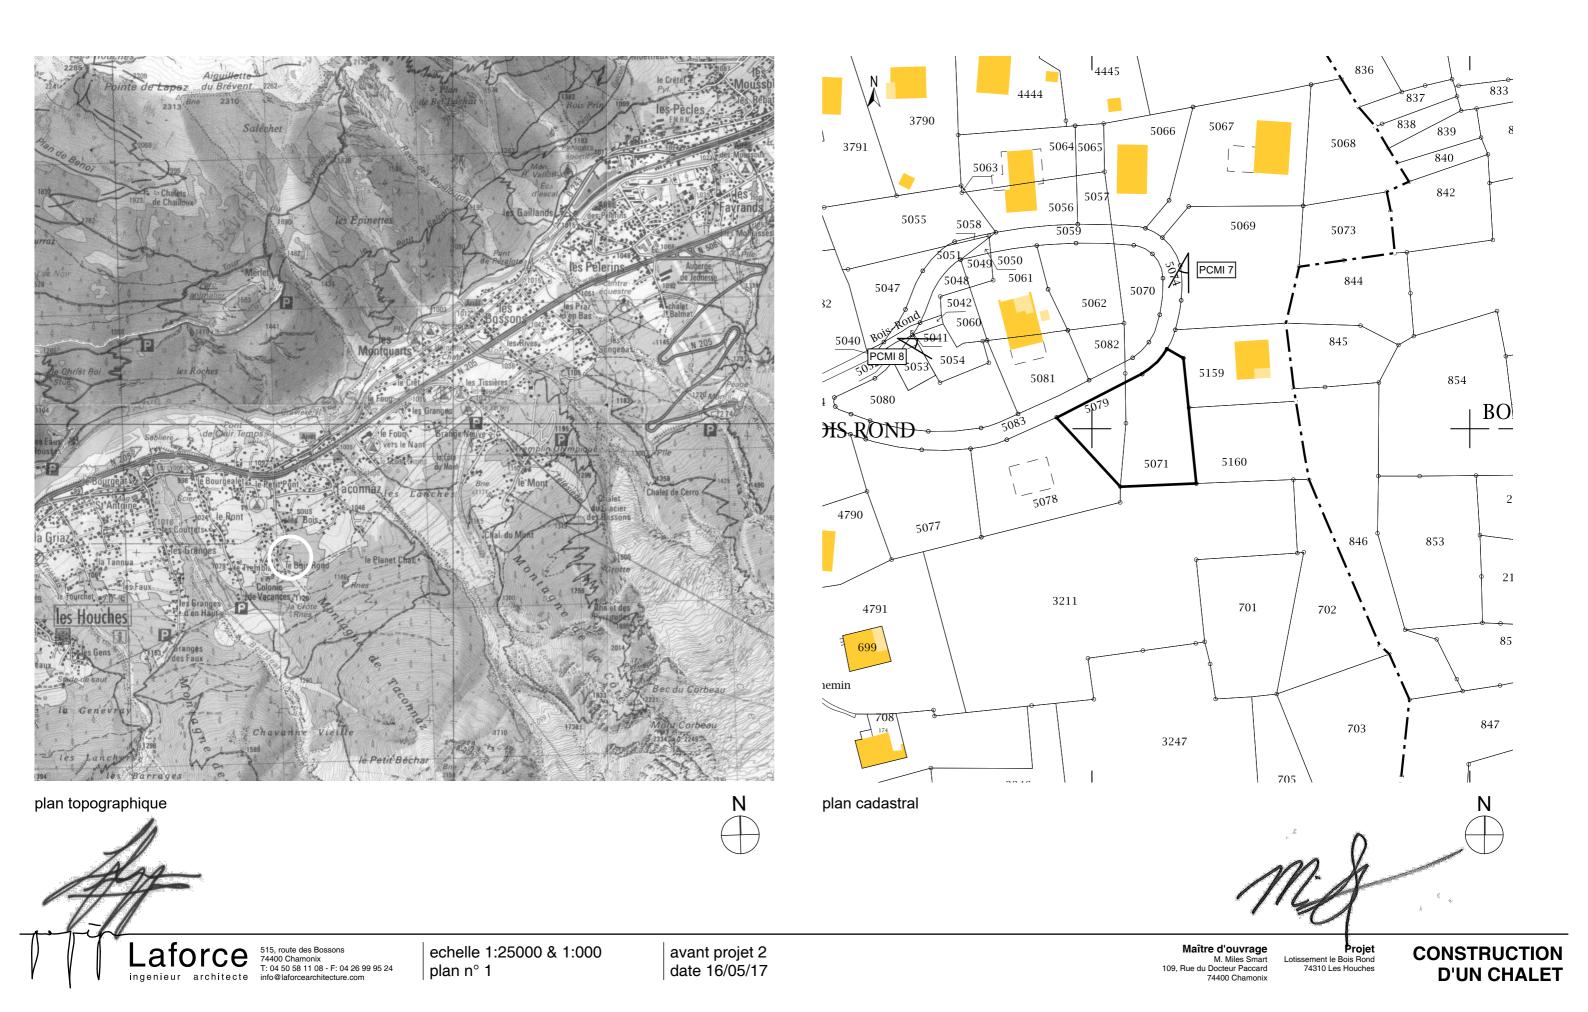

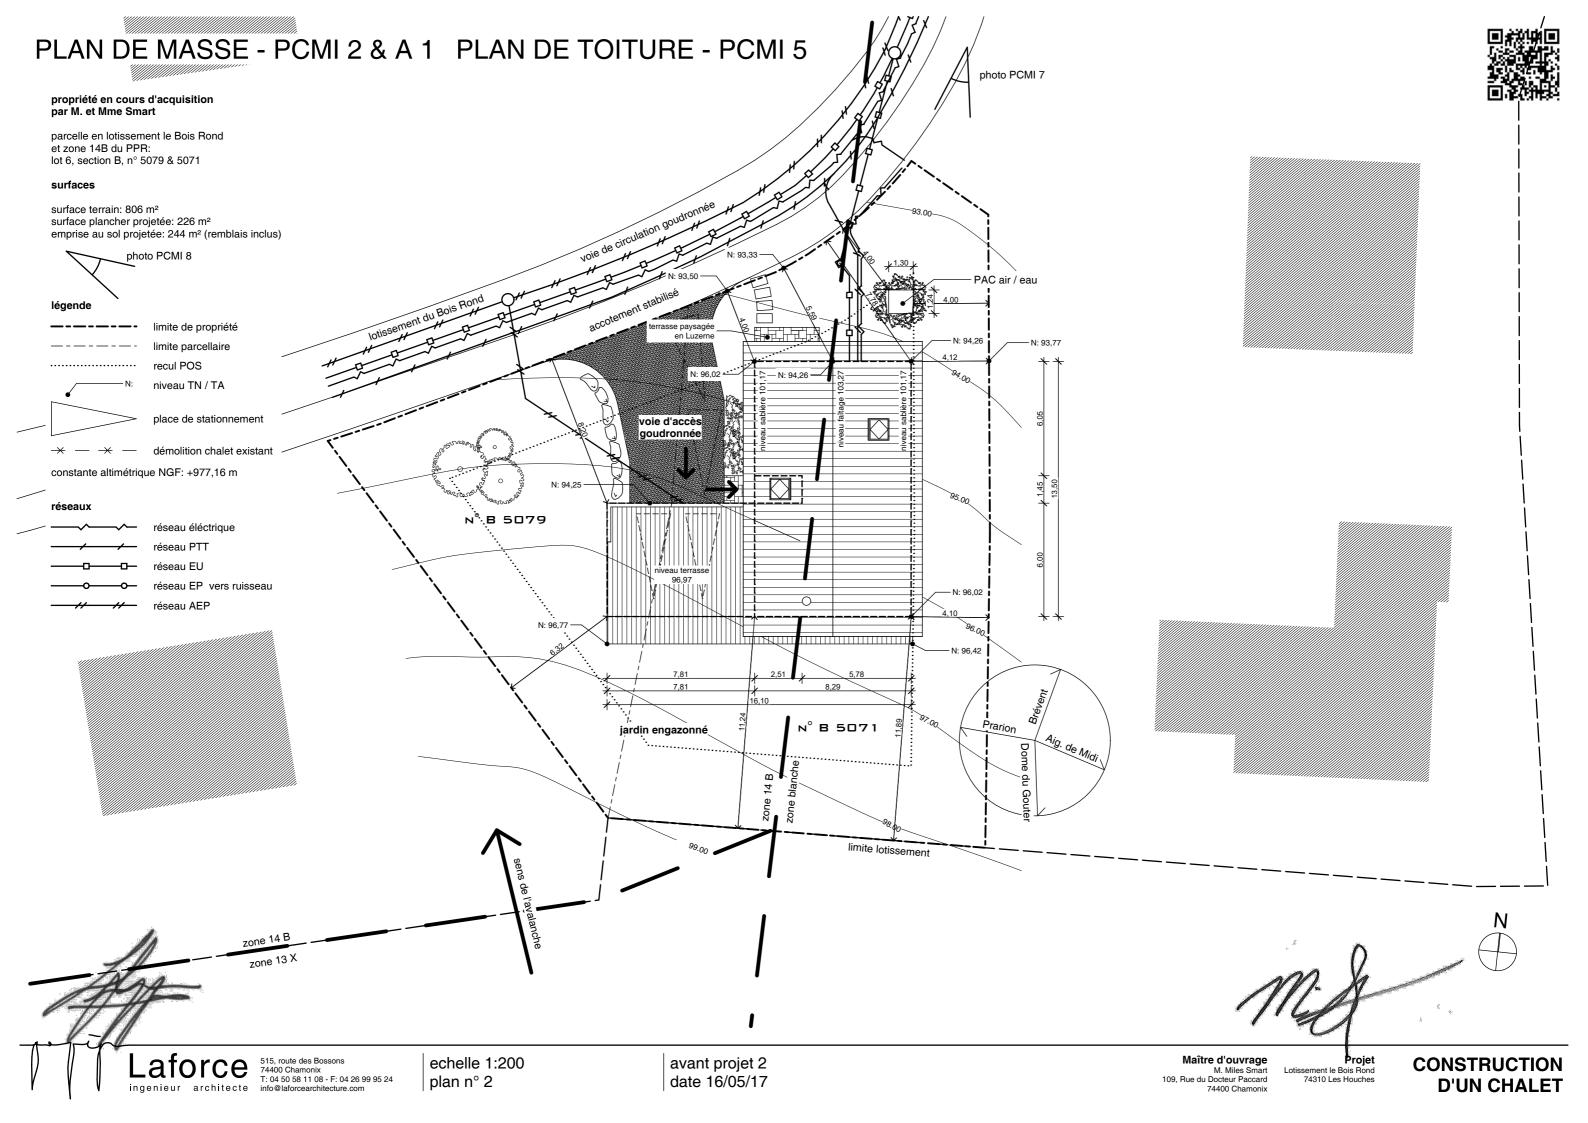



INSERTION PCMI 6



I. Présentation du site

Le projet se situe dans le nouveau lotissement le Bois Rond au sommet du secteur urbanisé de Taconnaz sous le versant du dôme du Goûter. Le tissu urbain à proximité du terrain est constitué de constructions de type chalet de tailles et d'époques variées. Les matériaux des constructions voisines se partagent entre : enduit, charpente en bois épicéa ou mélèze et couverture en tôles métalliques.

Le terrain se situe dans :

- le lotissement du Bois Rond, lot n° 6
- la zone B du PPR, zone à risque d'avalanche d'aérosol

II. Présentation du projet

1. Aménagement du site

Construction d'un chalet avec logement principal au rez-de-jardin et appartement au rez-de-chaussée.

2. Implantation, organisation, composition et volume des constructions.

Le nouveau bâtiment est implanté de manière à minimiser la modification des pentes du terrain naturel afin de garantir la continuité avec la zone naturelle en amont et les terrains voisins. La longueur du bâtiment correspond à une étage en hauteur selon la pente du terrain, ce qui donne une intégration optimale visible sur la façade est.

L'accès au garage et bâtiment est le seul décaissement important prévu dans le projet.

Le faîtage s'oriente parallèlement à la pente de manière traditionnelle. Le soubassement est traité de façon minérale. La superstructure est en bardage mélèze. Les façades faisant face à la chaîne du Mont Blanc ont des surfaces vitrées importantes pour profiter des vues vers le haut et pour favoriser les apports solaires dans l'esprit de la RT 2012.

La moitié de la façade sud (voir plan de masse et façade sud) se trouve dans la zone blanche et contient donc des ouvertures importantes vitrées. La partie exposée est entièrement fermée en respect du règlement PPR zone B. La direction de l'avalanche est légèrement tournée vers le nord-ouest ce qui rend les autres façades du bâtiment en zone B indirectement exposées.

- 3. Construction, clôtures, végétation ou aménagement en limite de terrain. Les abords ne sont pas traités, afin de garder une continuité de l'alpage.
- 4. Matériaux et couleurs des constructions
 - couverture en bac acier, teinte anthracite
 - bardage en mélèze, teinte naturelle
 - menuiserie extérieure en pin sylvestre, teinte naturelle
 - enduit à la chaux, couleur grise
 - charpente en douglas, teinte naturelle
 - zinguerie en inox
 - garde corps en mélèze, teinte naturelle
 - porte de garage en aluminium, teinte anthracite

 - mur de soutènement enrochement pierres du pays
 - pompe à chaleur en acier, teinte blanche
 - bandeaux de gouttière et de rives en mélèze
 - fenêtre de toit type vélux

5. Espaces libres - plantations

Les espaces libres sont engazonnés. Un bouleau est planté au nord ouest. L'accès au garage et prévu en surface goudronnée. Une terrasse paysagée en pierre de Luzerne est prévue au nord devant l'appartement.

6. Accès au terrain et bâtiment


we et piéton se fait au nord depuis la route du lotissement du Bois Rond avec une pente de 7 %.



Maître d'ouvrage 109. Rue du Docteur Paccard

74310 Les Houches



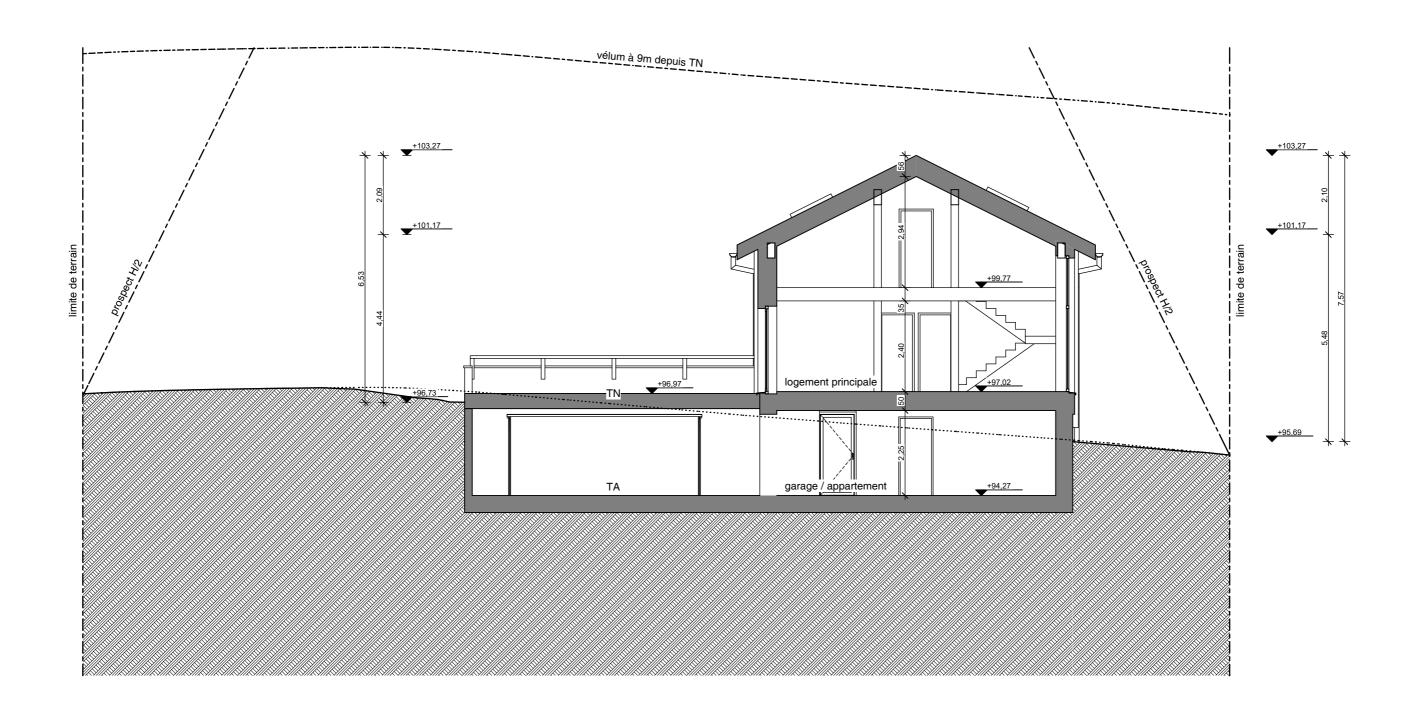

Laforce ingenieur architecte

515, route des Bossons 74400 Chamonix T: 04 50 58 11 08 - F: 04 26 99 95 24 info@laforcearchitecture.com plan n° 4 avant projet 2 date 16/05/17

Maître d'ouvrage M. Miles Smart 109, Rue du Docteur Paccard 74400 Chamonix

Projet
Lotissement le Bois Rond
74310 Les Houches

FACADE EST - PCMI 5

(façade non-exposée - PPR zone 14 B)





- 1. couverture en bac acier, teinte anthracite
- 2. bardage en mélèze, teinte naturelle
- 3. menuiserie extérieure en pin sylvestre, teinte naturelle
- 4. enduit à la chaux, couleur grise
- 5. charpente en douglas, teinte naturelle
- 6. zinguerie en inox
- 7. garde corps en mélèze, teinte naturelle
- 8. porte de garage en aluminium, teinte anthracite
- 9. souche en inox
- 10. mur de soutènement enrochement pierres du pays
- 11. pompe à chaleur en acier, teinte blanche
- 12. bandeaux de gouttière et de rives en mélèze
- 13. fenêtre de toit type vélux

Maître d'ouvrage M. Miles Smart 109, Rue du Docteur Paccard 74400 Chamonix


Projet
Lotissement le Bois Rond
74310 Les Houches



FACADE NORD - PCMI 5

(façade partiellement indirectement exposée - PPR zone 14 B)



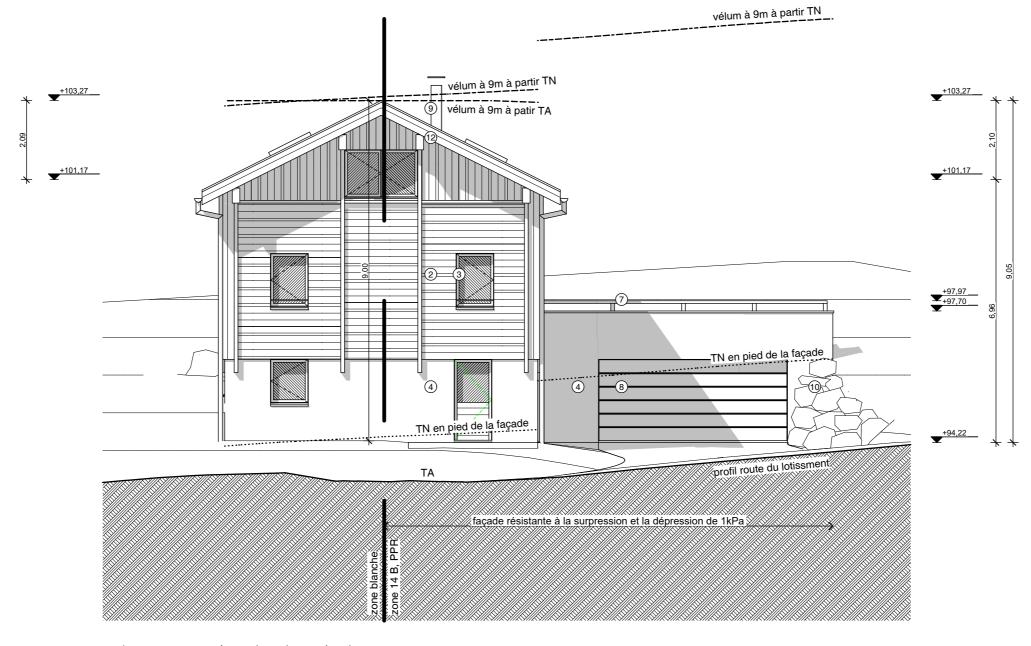

- 1. couverture en bac acier, teinte anthracite
- 2. bardage en mélèze, teinte naturelle
- menuiserie extérieure en pin sylvestre, teinte naturelle
- enduit à la chaux, couleur grise
- charpente en douglas, teinte naturelle
- zinguerie en inox
- garde corps en mélèze, teinte naturelle
- porte de garage en aluminium, teinte anthracite
- 10. mur de soutènement enrochement pierres du pays
- 11. pompe à chaleur en acier, teinte blanche
- 12. bandeaux de gouttière et de rives en mélèze13. fenêtre de toit type vélux



515, route des Bossons 74400 Chamonix T: 04 50 58 11 08 - F: 04 26 99 95 24

echelle 1:100 plan n° 6


avant projet 2 date 16/05/17 M. Miles Smart 109, Rue du Docteur Paccard 74400 Chamonix

Projet
Lotissement le Bois Rond
74310 Les Houches

FACADE OUEST - PCMI 5

(façade indirectement exposée - PPR zone 14 B)



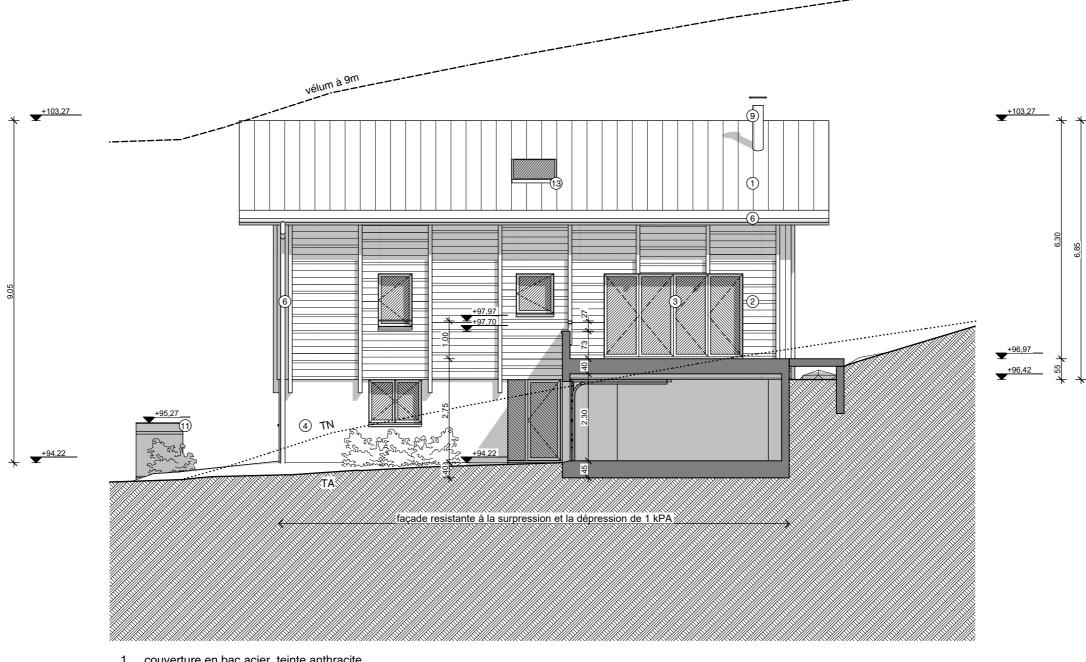

- 1. couverture en bac acier, teinte anthracite
- bardage en mélèze, teinte naturelle
- menuiserie extérieure en pin sylvestre, teinte naturelle
- enduit à la chaux, couleur grise
- charpente en douglas, teinte naturelle
- zinguerie en inox
- garde corps en mélèze, teinte naturelle
- porte de garage en aluminium, teinte anthracite
- 9. souche en inox
- 10. mur de soutènement enrochement pierres du pays
- 11. pompe à chaleur en acier, teinte blanche
- 12. bandeaux de gouttière et de rives en mélèze13. fenêtre de toit type vélux



echelle 1:100 plan n° 7

avant projet 2 date 16/05/17




Projet
Lotissement le Bois Rond
74310 Les Houches

FACADE SUD - PCMI 5

(façade partiellement directement exposée - PPR zone 14 B)



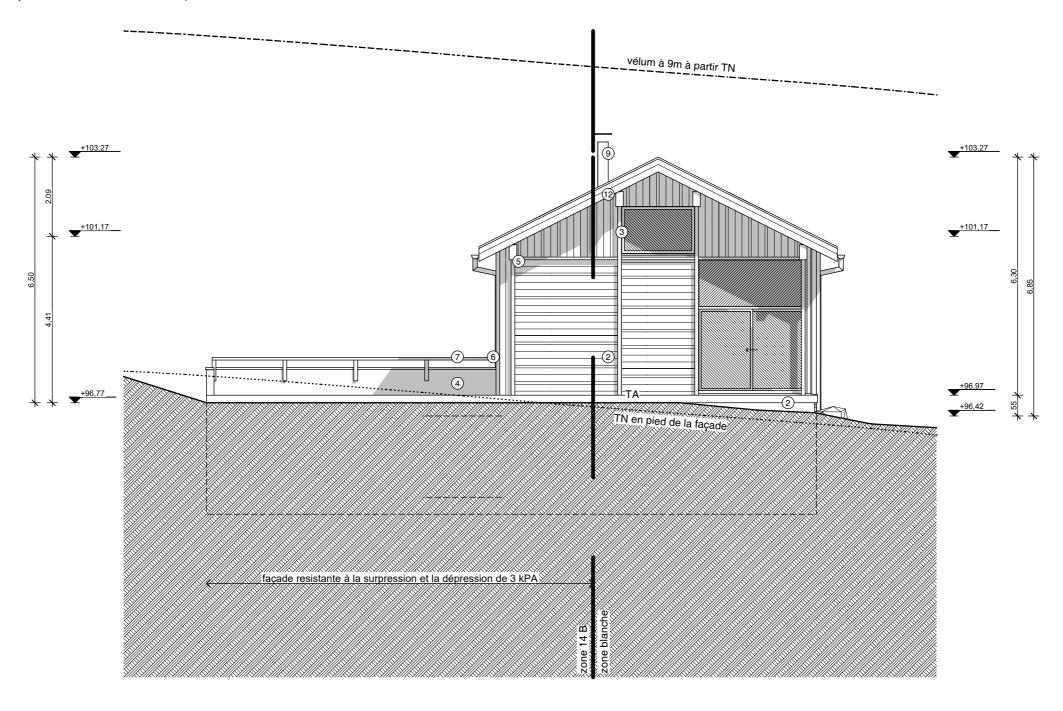

- 1. couverture en bac acier, teinte anthracite
- 2. bardage en mélèze, teinte naturelle
- menuiserie extérieure en pin sylvestre, teinte naturelle
- enduit à la chaux, couleur grise
- 5. charpente en douglas, teinte naturelle
- 6. zinguerie en inox
- garde corps en mélèze, teinte naturelle
- porte de garage en aluminium, teinte anthracite
- 10. mur de soutènement enrochement pierres du pays
- 11. pompe à chaleur en acier, teinte blanche
- 12. bandeaux de gouttière et de rives en mélèze13. fenêtre de toit type vélux

echelle 1:100 plan n° 8

avant projet 2 date 16/05/17



Projet
Lotissement le Bois Rond
74310 Les Houches








PCMI 8


Laforce ?

te des Bossons Chamonix 58 11 08 - F: 04 26 99 95 24 Orcearchitecture com


echelle 1:6,25 plan n° 9 avant projet 2 date 16/05/17 **Maître d'ouvrage** M. Miles Smart 109, Rue du Docteur Paccard 74400 Chamonix

Projet tissement le Bois Rond 74310 Les Houches

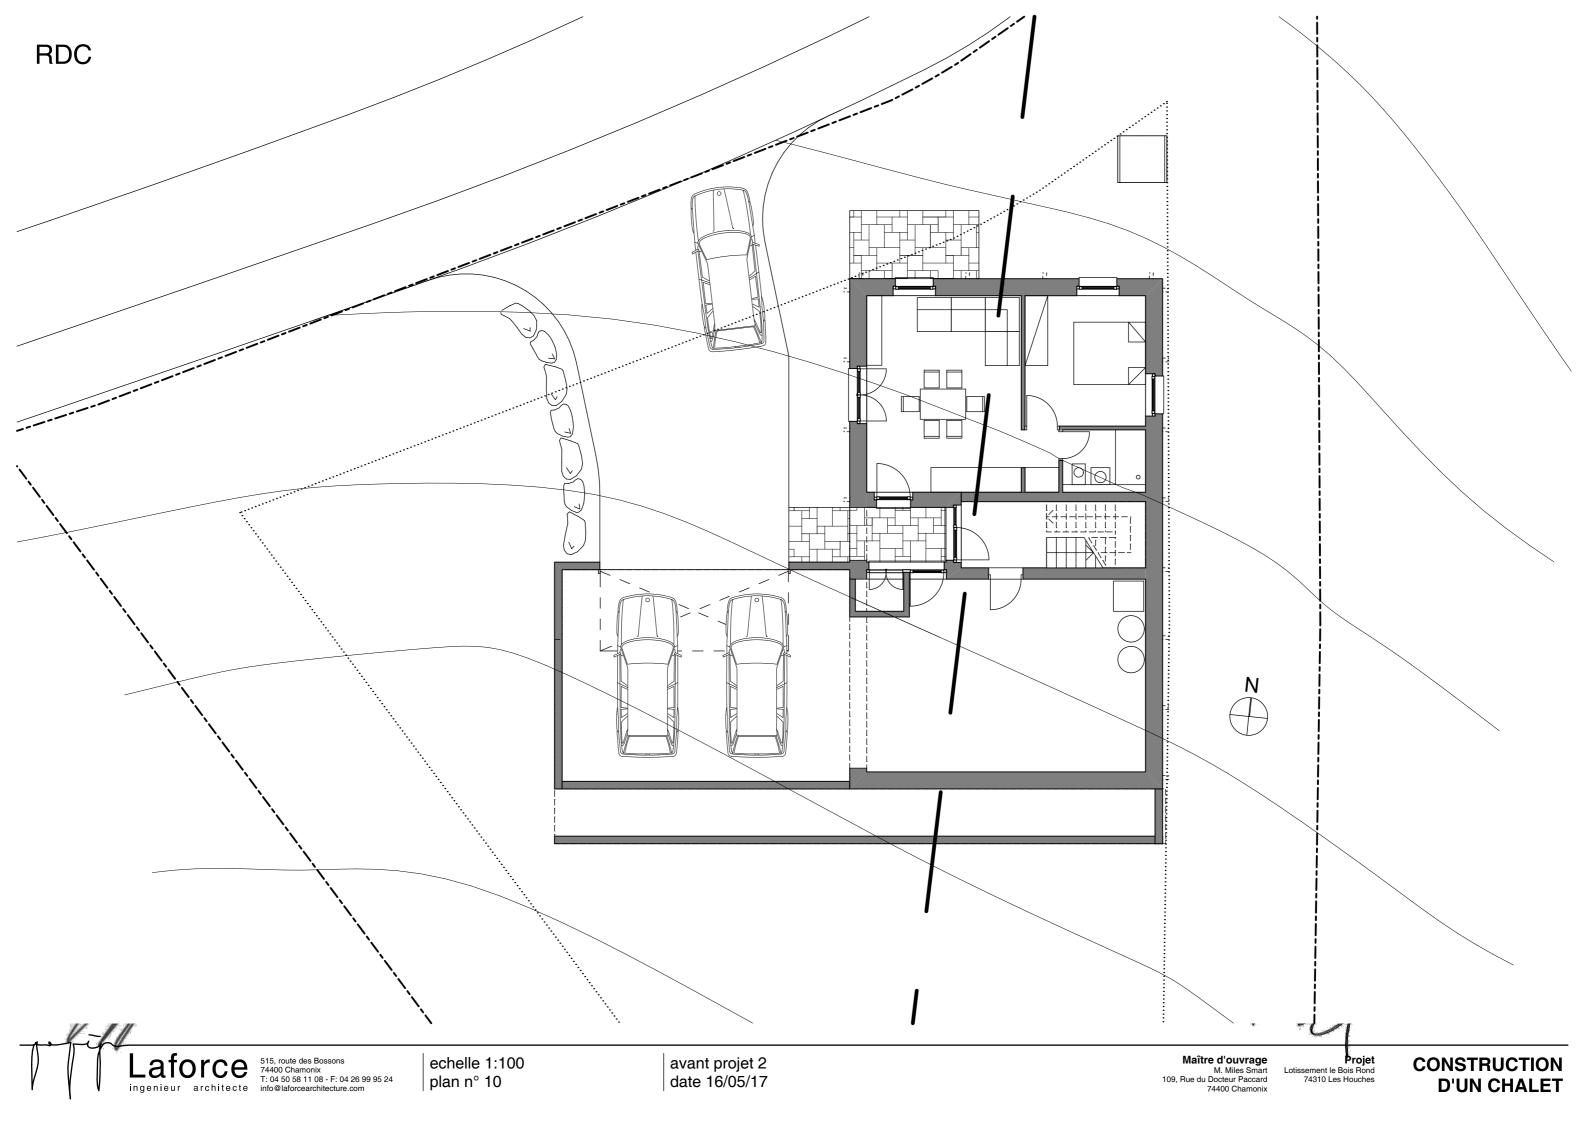

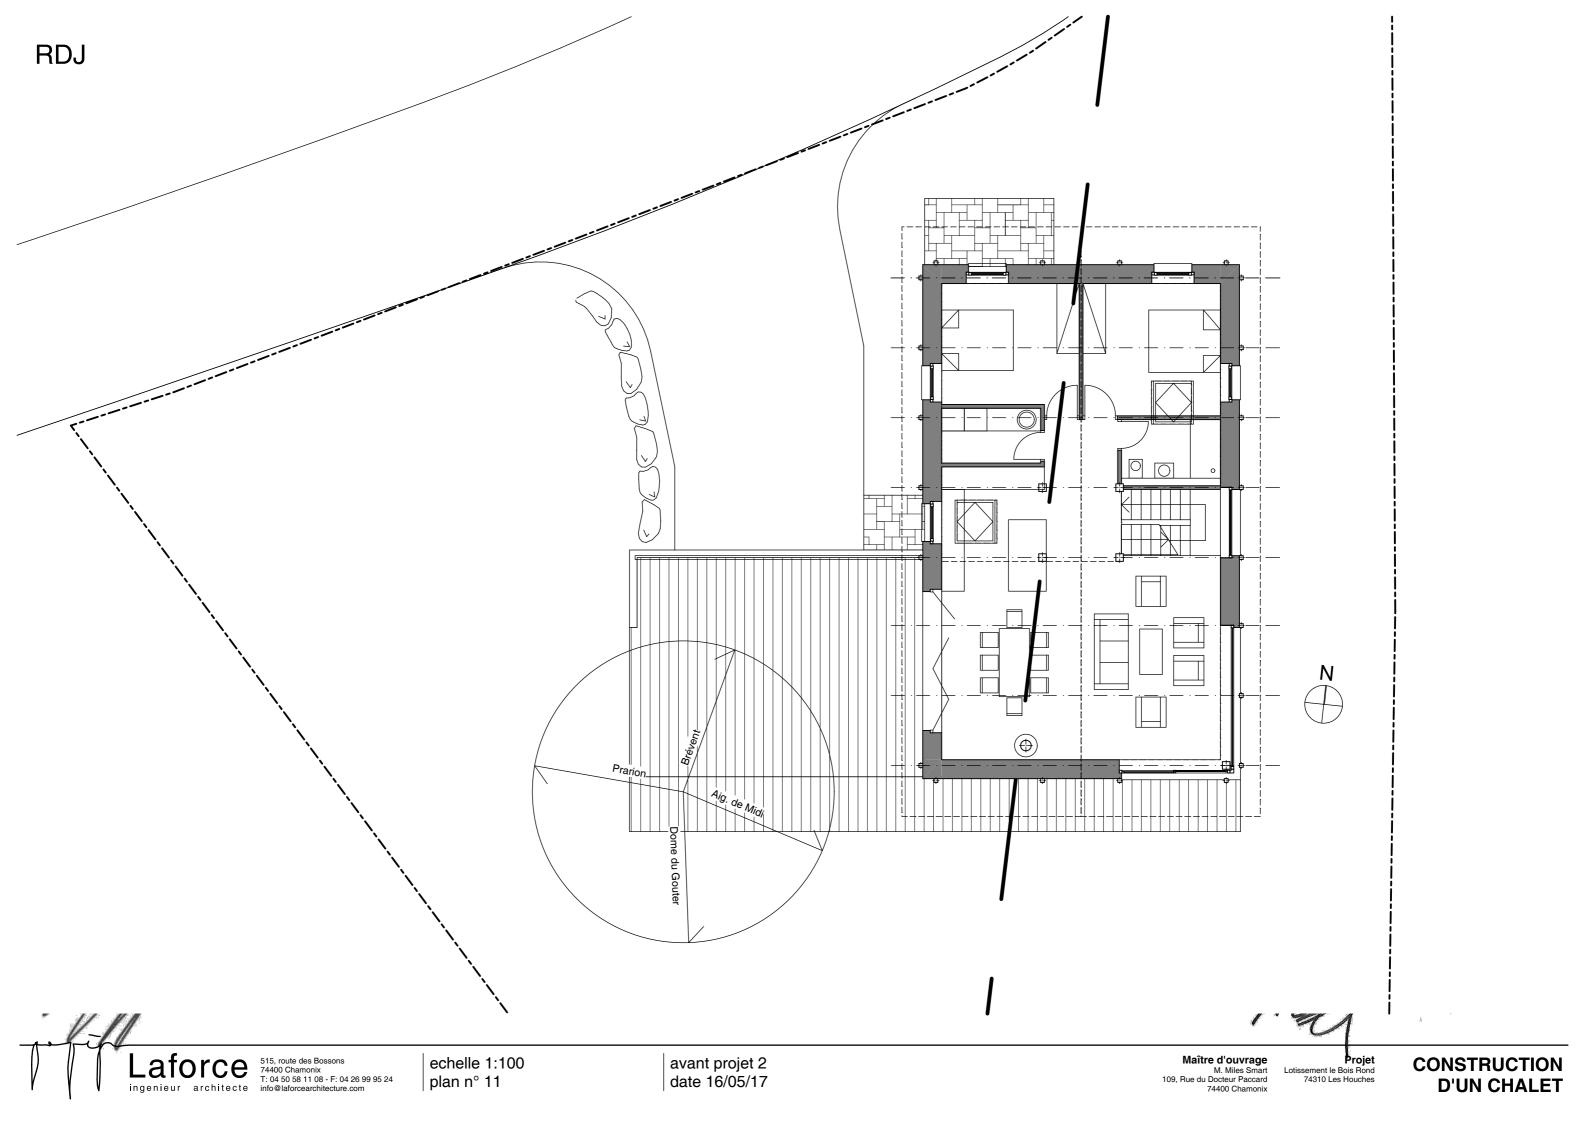



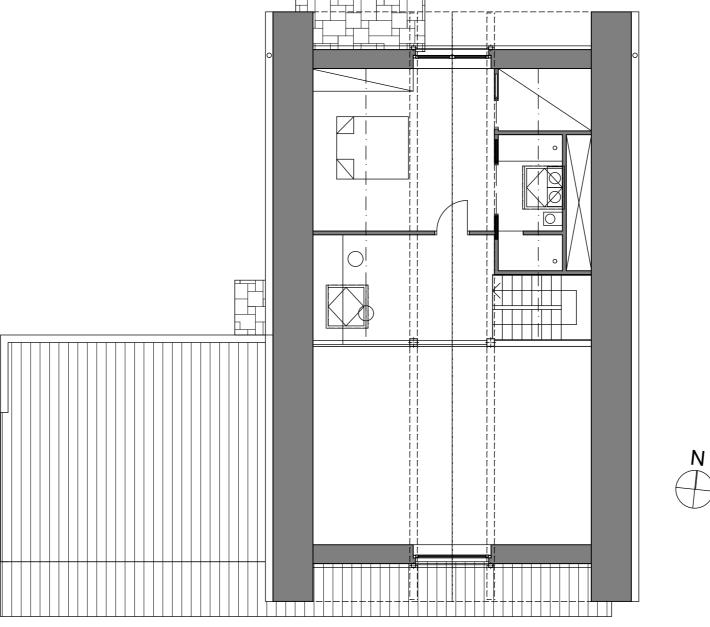

Laforce ingenieur architecte

515, route des Bossons 74400 Chamonix T: 04 50 58 11 08 - F: 04 26 99 95 24 info@laforcearchitecture.com

echelle 1:100 plan n° 12

avant projet 2 date 16/05/17

Maître d'ouvrage M. Miles Smart 109, Rue du Docteur Paccard 74400 Chamonix


Projet
Lotissement le Bois Rond
74310 Les Houches

FACADES







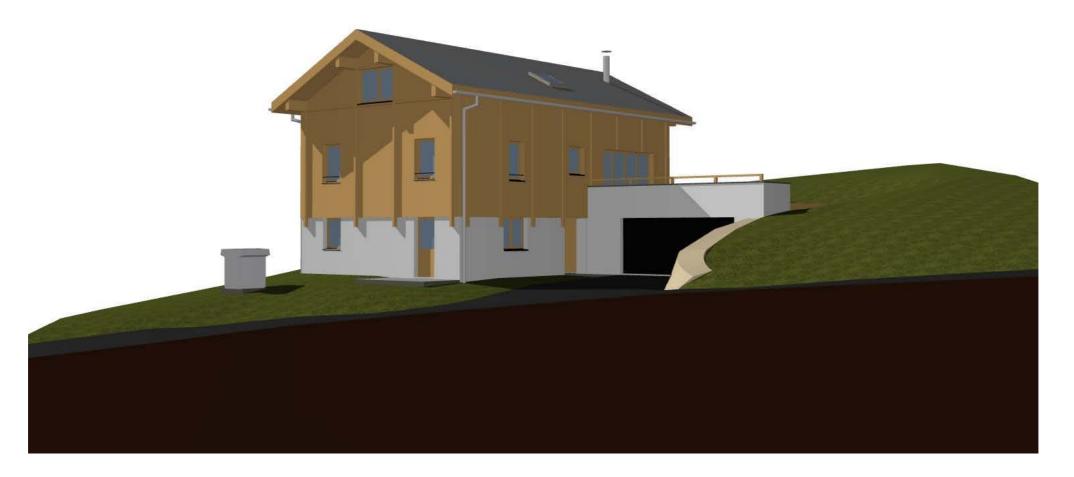



Laforce ingenieur architecte

515, route des Bossons 74400 Chamonix T: 04 50 58 11 08 - F: 04 26 99 95 24 info@laforcearchitecture.com

echelle 1:200 plan n° 14


avant projet 2 date 16/05/17

Maître d'ouvrage M. Miles Smart 109, Rue du Docteur Paccard 74400 Chamonix

Projet
Lotissement le Bois Rond
74310 Les Houches


COMPLEXES ETUDE THERMIQUE



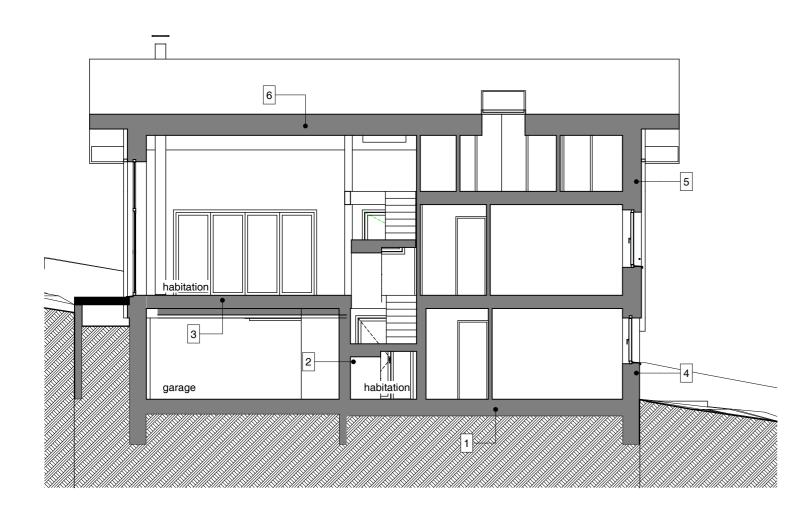


6. (TOIT RAMPANT) COUPSILION TOITURE
Composition Toiture
Couverture Bac Acier RAL7016 75/100 profil 850
Ponnelelte 58+58mm CL2 e=800mm
Contre latte 58+58mm CL2
Bande d'étanchétié type ND BAND
Pare-pluie de montagne type Sornafil TU222
Réhousse de 20mm
Fibre de bois rigide pare pluie 16mm
Chevron de saillie 80x180mm
Complexe fousse poutre en I 300mm
Fibre de bois insufflée type STEICOZELL 300mm 40kg/m3
Pare vapeur type SIGA Wojpell 25
Latte 20x45mm
Plaque de plâtre BA13mm HORS LOT ALTIBOIS

5. Intérieur

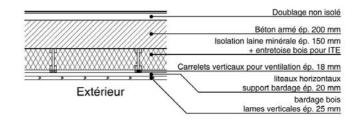

Intérieur

4.

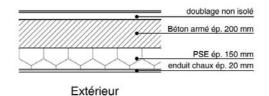

1. complexe dallage - ép. 560 mm parquet contrecollé - ép. 20 mm chape liquide - ép. 50 mm réseaux chauffage au sol isolation PU projetée (ravoirage) - ép. 60 mm dallage béton armée - ép. 130 mm isolation XPS - 100 mm fim polyéthylène anticapillaire forme de sable - ép. 30 mm herisson granulométrie 30/40 - ép. 300 mm

2. complexe 1.2 - ép. 320 mm voile BA - ép. 200 mm isolation laine de verre - ép. 100 mm panneau OSB sur fourrure stil F 530 - ép. 12 mm 3. complexe plancher étage - ép. 520 mm parquet contrecollé - ép. 20 mm chape liquide - ép. 50 mm réseaux chauffage au sol isolation PU projetée (ravoirage) - ép. 60 mm dalle BA - 200 mm isolation laine de roche - ép. 150 mm ossature faux plafond - ép. 30 mm faux plafond OSB - ép. 12 mm

Mensuiseries extérieures Double vitrage Encadrement en bois Pas de volets prévu

.aforce

ingenieur architecte

Equipement chauffage et ventillation PAC air eau pour chauffage et ECS

VMC double flux