



1:300

Residência Multifamiliar em H

Perspectiva da edificação

número

01


data

MFH01 Agosto/2023

versão prancha escala

01/09



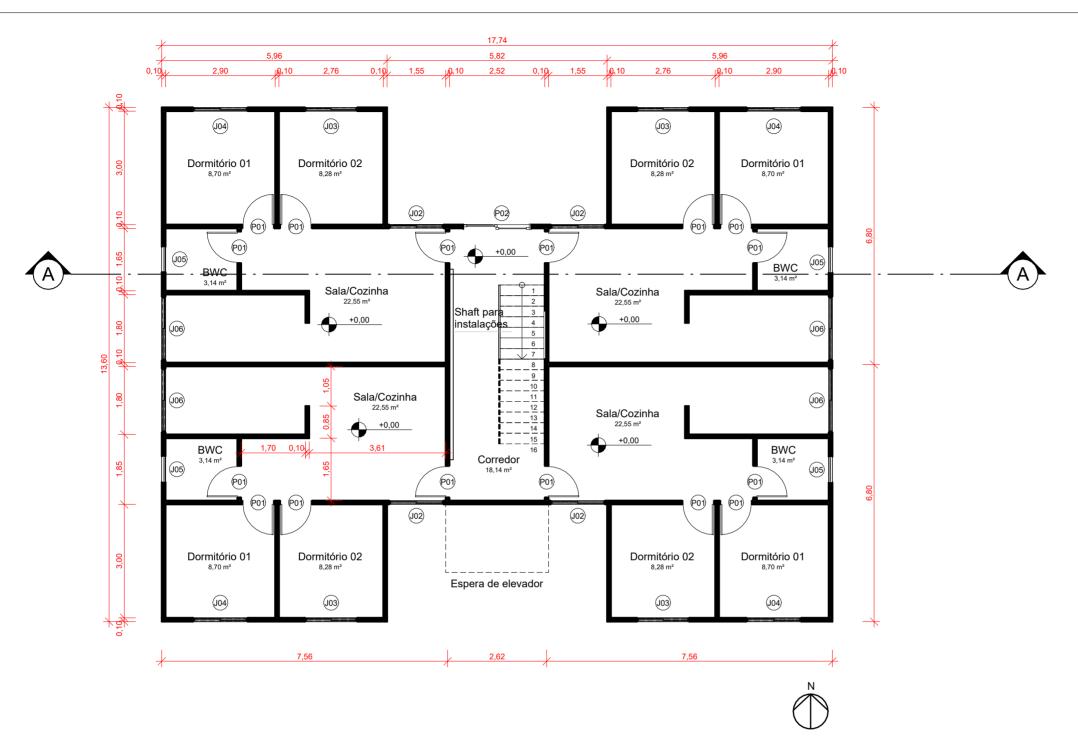

Quadro de Áreas por UH		
Ambiente Área Útil		
Sala/Cozinha	22,55 m²	
Dormitório 01	8,70 m²	
Dormitório 02	8,28 m²	
BWC	3,14 m²	
Área total	42,67 m²	



Notas técnicas:

- 1. Esta prancha apresenta um modelo de referência, portanto, diversas características como cores, acabamentos e especificações construtivas, entre outras, não foram especificados propositalmente, pois são inerentes ao detalhamento de um projeto real.
- 2. Este modelo de referência foi desenvolvido conforme orientações da NBR 15575:2021. Desta forma:
 - a. As paredes foram consideradas em concreto, com dimensão de 10 cm de espessura.
 - b. As lajes intermediárias foram consideradas em concreto, com dimensão de 10 cm de espessura.
 - c. A cobertura foi considerada como laje de concreto com telha de fibrocimento.
 - d. As janelas de correr das unidades habitacionais possuem área de elementos transparentes igual a 17% da área de piso das APP.
 - e. Foram consideradas aberturas para ventilação de 45% de todas as janelas, em todos as APPs.
 - f. Não foram consideradas venezianas ou outros elementos de sombreamento.
- 3. Outras considerações foram feitas para padronizar os modelos de referência:
 - a. Foi considerado um pé-direto de 2,50 m.
 - b. As janelas dos banheiros (J05) são do tipo "basculante" e possuem dimensões de 0,60 x 0,60m.
 - c. Todas as portas são do tipo "de abrir" e possuem dimensões de 0,80 x 2,10m.

Residência Multifamiliar em H

Planta baixa do pavimento 01


número data

 MFH02
 Agosto/2023

 versão
 prancha
 escala

 01
 02/09
 1 : 100



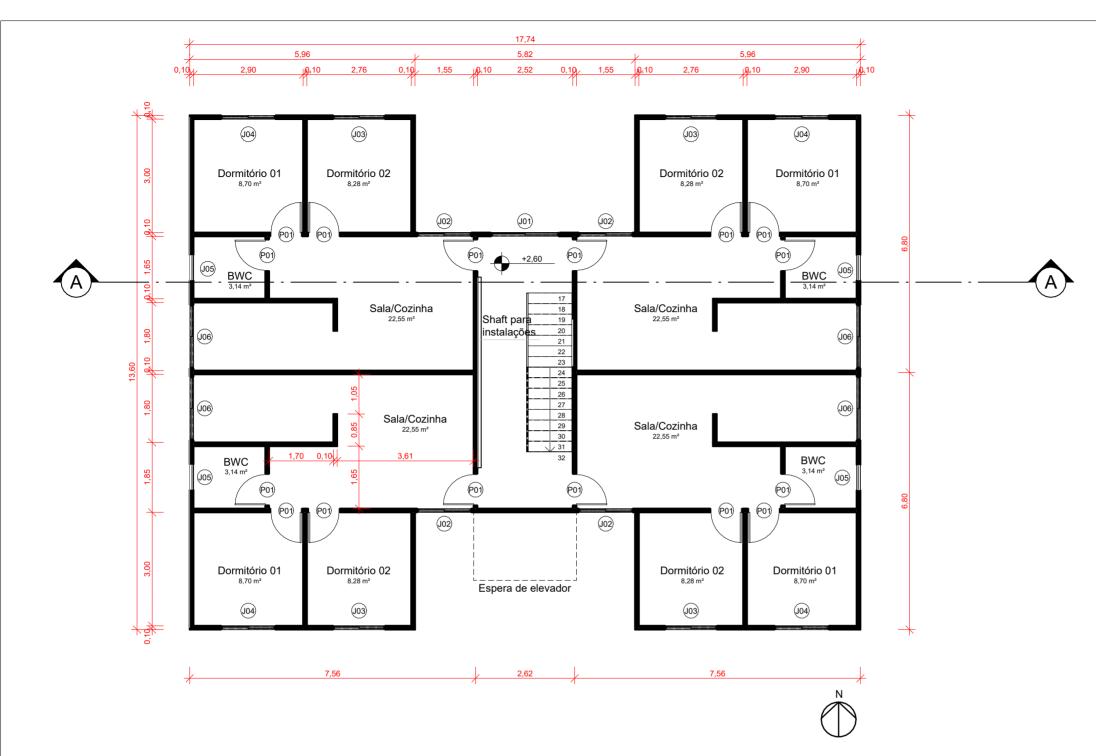



Notas técnicas:

- 1. Esta prancha apresenta um modelo de referência, portanto, diversas características como cores, acabamentos e especificações construtivas, entre outras, não foram especificados propositalmente, pois são inerentes ao detalhamento de um projeto real.
- 2. Este modelo de referência foi desenvolvido conforme orientações da NBR 15575:2021. Desta forma:
 - a. As paredes foram consideradas em concreto, com dimensão de 10 cm de espessura.
 - b. As lajes intermediárias foram consideradas em concreto, com dimensão de 10 cm de espessura.
 - c. A cobertura foi considerada como laje de concreto com telha de fibrocimento.
 - d. As janelas de correr das unidades habitacionais possuem área de elementos transparentes igual a 17% da área de piso das APP.
 - e. Foram consideradas aberturas para ventilação de 45% de todas as janelas, em todos as APPs.
 - f. Não foram consideradas venezianas ou outros elementos de sombreamento.
- 3. Outras considerações foram feitas para padronizar os modelos de referência:
 - a. Foi considerado um pé-direto de 2,50 m.
 - b. As janelas dos banheiros (J05) são do tipo "basculante" e possuem dimensões de 0,60 x 0,60m.
 - c. Todas as portas são do tipo "de abrir" e possuem dimensões de 0,80 x 2,10m.

Residência Multifamiliar em H

Planta baixa do pavimento tipo


número data

 MFH03
 Agosto/2023

 versão
 prancha
 escala

 01
 03/09
 1 : 100



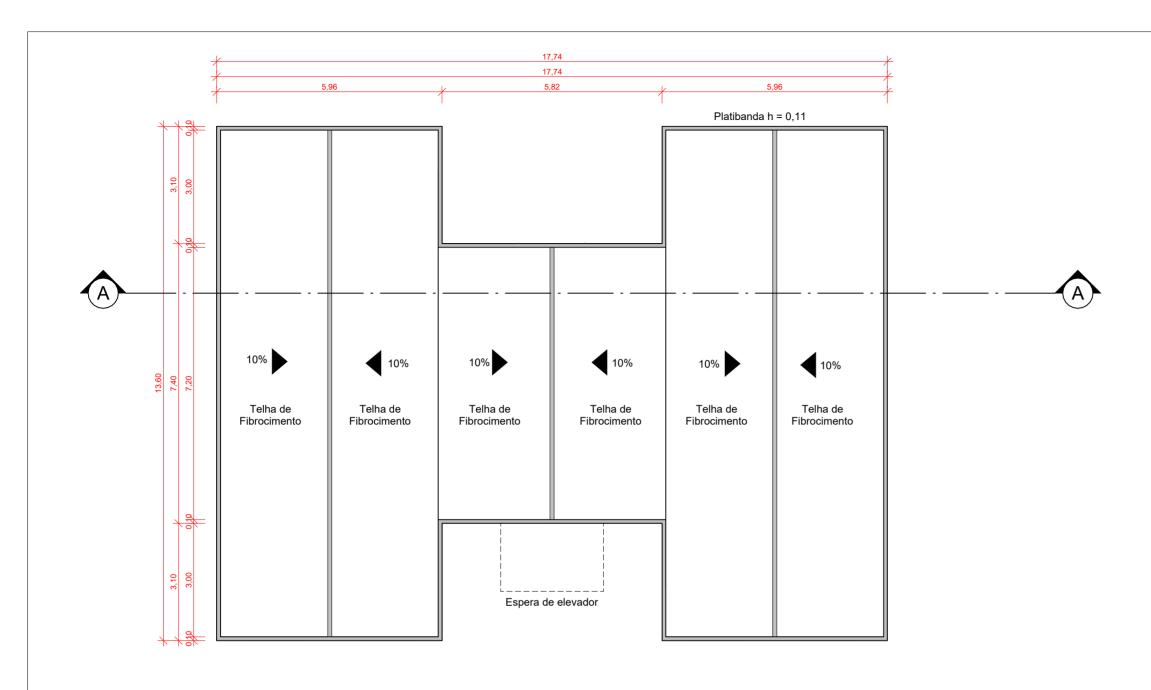



5 Cobertura
ESCALA 1:100

Residência Multifamiliar em H

Planta baixa da cobertura


número data

MHF04 Agosto/2023

versão prancha escala

01 04/09 1 : 100



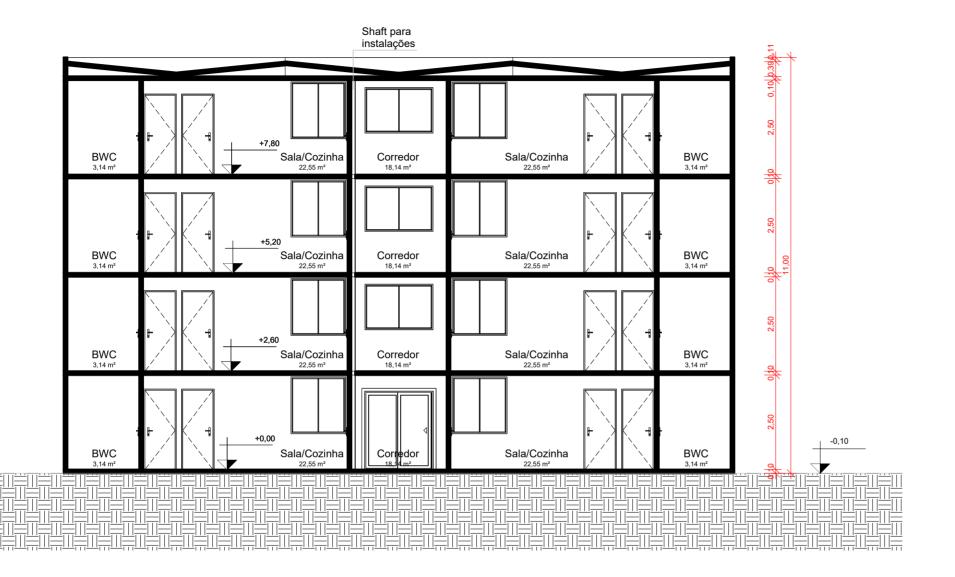



Residência Multifamiliar em H

Corte AA


número data

 MFH05
 Agosto/2023

 versão
 prancha
 escala

 01
 05/09
 1 : 100



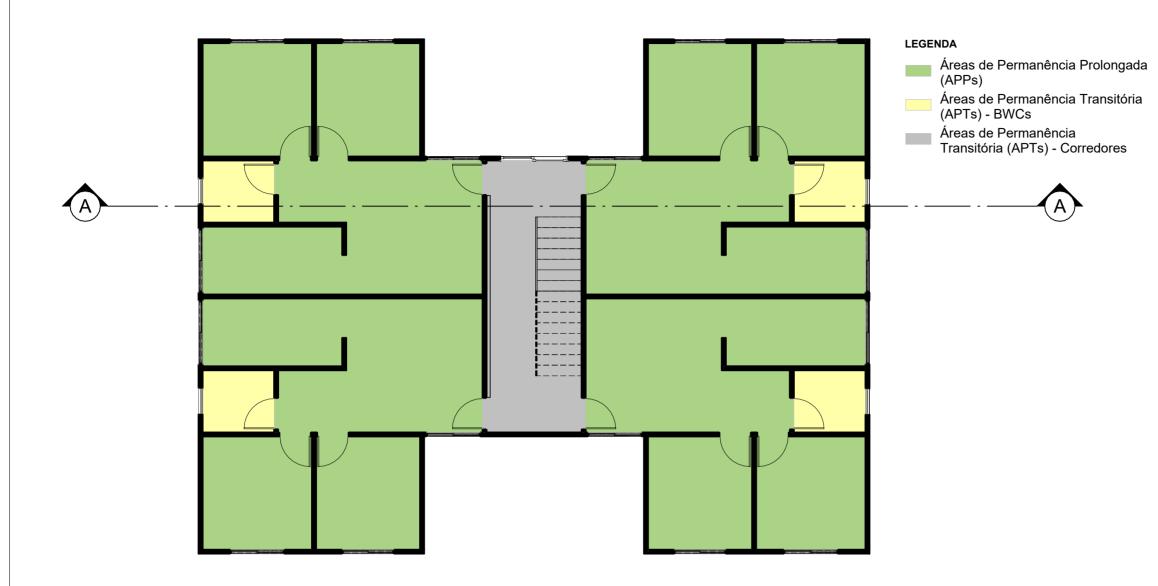

Áreas de APPs		
Unidade Habitacional	Área Útil	
UH01	39,53 m ²	
UH02	39,53 m ²	
UH03	39,53 m²	
UH04	39,53 m ²	
UH05	39,53 m ²	
UH06	39,53 m²	
UH07	39,53 m ²	
UH08	39,53 m ²	
UH09	39,53 m ²	
UH10	39,53 m ²	
UH11	39,53 m ²	
UH12	39,53 m ²	
UH13	39,53 m ²	
UH14	39,53 m²	
UH15	39,53 m²	
UH16	39,53 m²	
Total geral	632,49 m ²	

Áreas de APTs		
Área de Permanência Transitória	Área Útil	
UH01	3,14 m²	
UH02	3,14 m²	
UH03	3,14 m²	
UH04	3,14 m²	
UH05	3,14 m²	
UH06	3,14 m ²	
UH07	3,14 m ²	
UH08	3,14 m²	
UH09	3,14 m²	
UH10	3,14 m²	
UH11	3,14 m ²	
UH12	3,14 m ²	
UH13	3,14 m²	
UH14	3,14 m ²	
UH15	3,14 m²	
UH16	3,14 m ²	
	50,16 m ²	
Corredor	72,58 m ²	
	72,58 m ²	
Total geral	122,74 m ²	



 Áreas de Permanência Prolongada e Áreas de Permanência Transitória

 ESCALA 1: 100

Residência Multifamiliar em H

Planta baixa das áreas de permanência prolongada e áreas de permanência transitória


número

data

MFH06 Agosto/2023

versão prancha escala 01 06/09 1 : 100



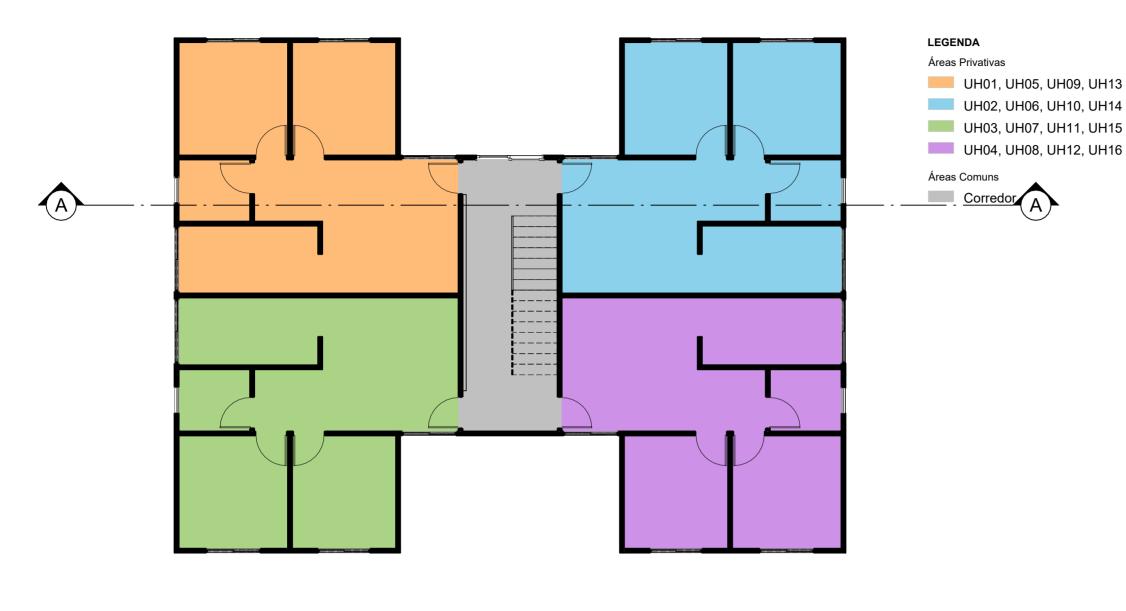

		Áreas Privativas			
Nível	UH	Área Úti			
Pavimento 01	UH01	42,67 m²			
Pavimento 01	UH02	42,67 m²			
Pavimento 01	UH03	42,67 m²			
Pavimento 01	UH04	42,67 m²			
	•	170,66 m²			
PAVIMENTO 02	UH05	42,67 m²			
PAVIMENTO 02	UH06	42,67 m²			
PAVIMENTO 02	UH07	42,67 m²			
PAVIMENTO 02	UH08	42,67 m²			
	•	170,66 m ²			
PAVIMENTO 03	UH09	42,67 m²			
PAVIMENTO 03	UH10	42,67 m²			
PAVIMENTO 03	UH11	42,67 m²			
PAVIMENTO 03	UH12	42,67 m²			
	•	170,66 m²			
PAVIMENTO 04	UH13	42,67 m²			
PAVIMENTO 04	UH14	42,67 m²			
PAVIMENTO 04	UH15	42,67 m²			
PAVIMENTO 04	UH16	42,67 m²			
	•	170,66 m²			
Total geral		682.65 m ²			

Áreas Comuns		
Nível	Área Útil	
Pavimento 01	18,14 m²	
PAVIMENTO 02	18,14 m²	
PAVIMENTO 03	18,14 m²	
PAVIMENTO 04	18,14 m²	
Total geral	72,58 m²	

Áreas Totais			
Uso	Área Útil		
Área Comum	72,58 m²		
Área Privativa	682,65 m²		
Total geral	755,22 m²		



8 Áreas Comuns e Áreas Privativas

ESCALA 1:100

Residência Multifamiliar em H

Planta baixa das áreas comuns e áreas privativas

número

data


1:100

MFH07 Agosto/2023

versão prancha escala

01 07/09



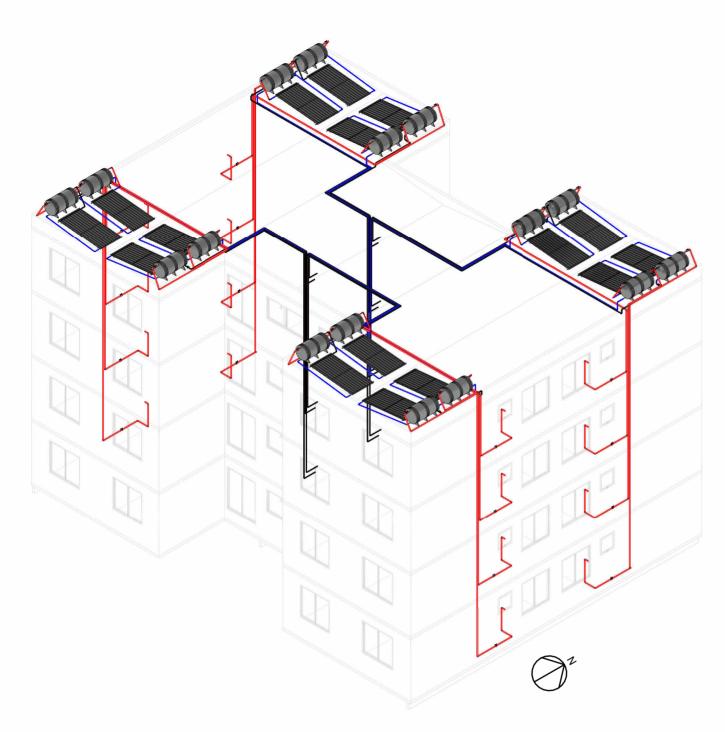

9 Perspectiva Isométrica SEM ESCALA

Notas técnicas

- 1. Projeto realizado com coletor solar padrão de 1,98m² em placa plana. Produção Média Mensal de Energia (PMME) de 82,4 kWh/m².mês;
- 2. Não foi representado o redutor de pressão acima do boiler, porém este é necessário para compatibilizar a pressão da rede de distribuição com o uso no reservatório de água quente:
- 3. Não foram considerados os usos de misturadores de água quente e fria. A mistura ocorre após a conexão Y de PPR;
- 4. Instalações elétricas para backup do reservatório de água quente devem ser consideradas, de modo a aquecer a água na ausência de aquecimento solar;
- Quantitativos e detalhes das peças constam na prancha número MAQ06 e QAQ06.

Dificuldades nos projetos multifamiliares:

A tubulação grifada é responsável por direcionar a água quente do *boiler* até o chuveiro em uso. O maior trajeto encontrado foi de aproximados 15 metros, com volume de água tubulada de 7,4 litros para uma tubulação de diâmetro de 25mm. Para um chuveiro de 8 l/min, demoraria o total de 56 segundos.

Outro ponto é a utilização do redutor de pressão acima do *boiler*. Para conseguir atingir a cota do *boiler* sem motobombas, faz-se a passagem da tubulação de água fria direto do hidrômetro para o *boiler*. A perda de carga e trajetos específicos prévios ao hidrômetro devem ser avaliados.

Residência Multifamiliar em H


Projeto de aquecimento de água


número data

MFH08 Junho/2023

versão prancha escala
01 08/09 Sem escala


hab.lab**EEE**

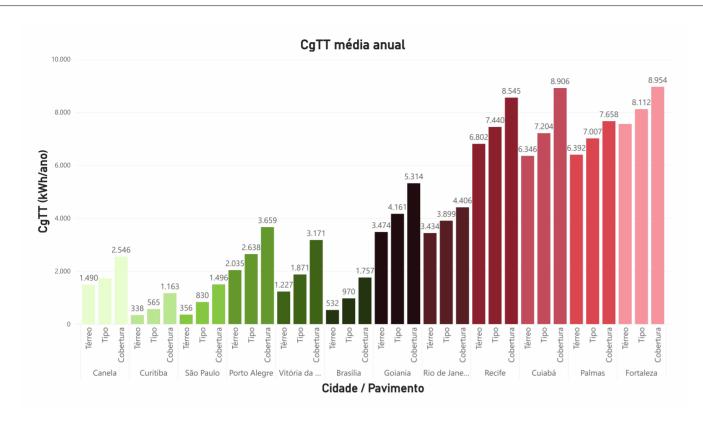

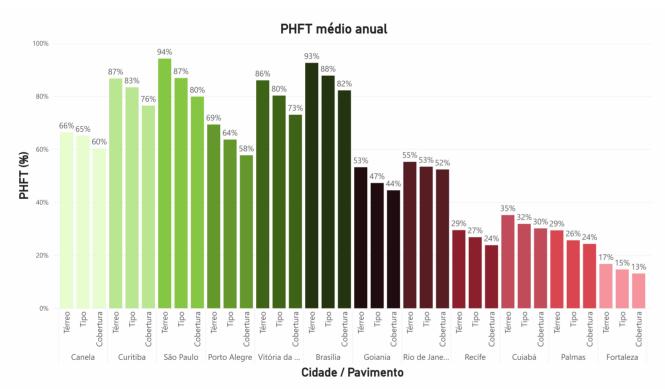

Notas técnicas

- 1. As simulações da edificação foram realizadas considerando as características descritas no item 11 da ABNT NBR 15575:2021 para o modelo de referência, no que diz respeito a sistemas construtivos, áreas de abertura, equipamentos, ocupação e ventilação.
- 2. Os resultados apresentados consistem na média dos resultados de todas as unidades habitacionais da edificação.
- 3. Informações mais detalhadas a respeito dos resultados da simulação termoenergética podem ser acessadas por meio do link: https://ury1.com/UIA0P 4. Siglas:
 - a. CgTT Carga térmica total (somatório da carga térmica de aquecimento e resfriamento)
 - b. PHFT Percentual de horas ocupadas dentro de uma faixa de temperatura operativa

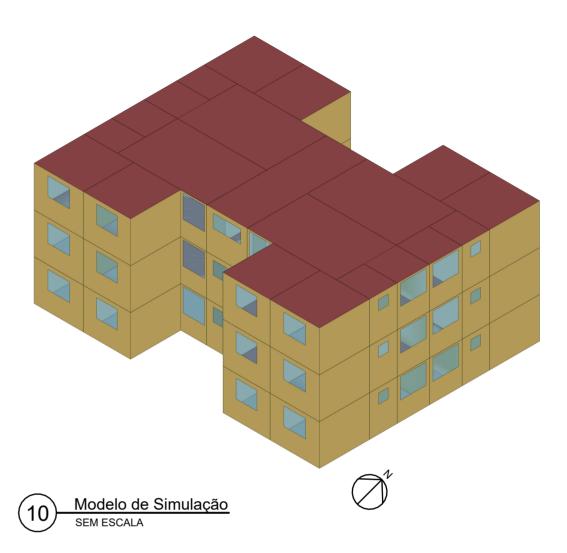

Residência Multifamiliar em H

Modelo e resultados da simulação termoenergética

número

data

MFH09

Agosto/2023

versão prancha escala
01 09/09 Sem escala

